

อาคารเรียนรวมและปฏิบัติการวิชาชีพ

มหาวิทยาลัยเทคโนโลยีราชมงคลอีสาน วิทยาเขตขอนแก่น

ตำบลในเมือง อำเภอเมืองขอนแก่น จังหวัดขอนแก่น

แบบงานโครงสร้าง




ผู้ช่วยศาสตราจารย์ วิโรจน์ ลิ่มไขแสง
อธิการบดีมหาวิทยาลัยเทคโนโลยีราชมงคลอีสาน

LIST OF DRAWING/รายการแบบ

DWG.No.	DESCRIPTION
ST-00	รายการแบบ
ST-01	รายการประกอบของแบบรายละเอียด
ST-02	GENERAL NOTES AND TYPICAL DETAILS (1/2)
ST-03	GENERAL NOTES AND TYPICAL DETAILS (2/2)
ST-04	แปลนฐานราก
ST-05	แปลนคาน้ำดิน
ST-06	แปลนคาน้ำดิน 1
ST-07	แปลนคาน้ำดิน 1 (ดูรายละเอียด)
ST-08	แปลนคาน้ำดิน 1 (ดูรายละเอียด)
ST-09	แปลนคาน้ำดิน 2
ST-10	แปลนคาน้ำดิน 2 (ดูรายละเอียด)
ST-11	แปลนคาน้ำดิน 2 (ดูรายละเอียด)
ST-12	แปลนคาน้ำดิน 2
ST-13	แปลนคาน้ำดิน 2 (ดูรายละเอียด)
ST-14	แปลนคาน้ำดิน 2 (ดูรายละเอียด)
ST-15	แปลนคาน้ำดิน 3
ST-16	แปลนคาน้ำดิน 3 (ดูรายละเอียด)
ST-17	แปลนคาน้ำดิน 3 (ดูรายละเอียด)
ST-18	แปลนคาน้ำดิน 4
ST-19	แปลนคาน้ำดิน 4 (ดูรายละเอียด)
ST-20	แปลนคาน้ำดิน 4 (ดูรายละเอียด)
ST-21	แปลนคาน้ำดิน 5
ST-22	แปลนคาน้ำดิน 5 (ดูรายละเอียด)
ST-23	แปลนคาน้ำดิน 5 (ดูรายละเอียด)
ST-24	แปลนคาน้ำดิน 5 (ดูรายละเอียด)
ST-25	แปลนคาน้ำดิน 5 (ดูรายละเอียด)
ST-26	แปลนคาน้ำดิน 5 (ดูรายละเอียด)
ST-27	แปลนคาน้ำดิน 5 (ดูรายละเอียด)
ST-28	POST-TENSION DETAILS
ST-29	แบบขยายฐานราก (1/4)
ST-30	แบบขยายฐานราก (2/4)
ST-31	แบบขยายฐานราก (3/4)
ST-32	แบบขยายฐานราก (4/4)
ST-33	แบบขยายฐานราก (5/4)
ST-34	แบบขยายฐานราก (6/4)
ST-35	แบบขยายแกน CORE (1/2)
ST-36	แบบขยายแกน CORE (2/2)
ST-37	แบบขยายเสา
ST-38	แบบขยายคาน้ำ
ST-39	แบบขยายคาน้ำ (1/2)
ST-40	แบบขยายคาน้ำ (2/2)
ST-41	แบบขยายคาน้ำ (1/2)
ST-42	แบบขยาย TRUSS (1/2)
ST-43	แบบขยาย TRUSS (2/2)
ST-44	แปลนคาน้ำดิน (1/2)
ST-45	แปลนคาน้ำดิน (2/2)
ST-46	แปลนคาน้ำดิน (3/2)



แผนงานออกแบบสิ่งก่อสร้าง
 วิศวกร
 ธีรพร
 ธีรพร ธีรพร
 ธีรพร ธีรพร

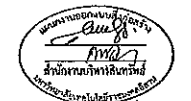

ผู้ช่วยศาสตราจารย์ วิโรจน์ ลิ่มไขแสง
 อธิการบดีมหาวิทยาลัยเทคโนโลยีราชมงคลธัญบุรี

ผู้ช่วยศาสตราจารย์ วิโรจน์ ลิ่มไขแสง
 อธิการบดีมหาวิทยาลัยเทคโนโลยีราชมงคลธัญบุรี

JOB NO. RNS-5907

PROJECT
โครงการออกแบบอาคารเรียนรวม และปฏิบัติการวิชาชีพ

OWNER
**มหาวิทยาลัยเทคโนโลยีราชมงคลธัญบุรี
 วิทยาเขตขอนแก่น**

LOCATION
**มหาวิทยาลัยเทคโนโลยีราชมงคลธัญบุรี
 วิทยาเขตขอนแก่น**

DESIGN TEAM

ARCHITECTURE • INTERIOR • EXHIBITION • RENOVATION

RENOVATE SPACE CO.,LTD

449 SUBUJWIT 63 (EKKAMAI 21)KLONGTONNAU WATTANA 10110
 Tel. (66 2) 711-5637 Fax. (66 2) 711-5763
 E-MAIL : info@space.co.th Web Site : www.space.co.th

ARCHITECTS DESIGNERS	SIGNATURE
วิโรจน์ ลิ่มไขแสง 740.482	
ธีรพร ธีรพร 64.2137	
ธีรพร ธีรพร 64.2137	
PROJECT ARCHITECT	SIGNATURE
ธีรพร ธีรพร 64.2137	
INTERIOR DESIGNERS	SIGNATURE
LANDSCAPE DESIGNERS	SIGNATURE
STRUCTURAL ENGINEERS	SIGNATURE
ธีรพร ธีรพร 74.1873	
CIVIL ENGINEERS	SIGNATURE
ธีรพร ธีรพร 64.2137	
ธีรพร ธีรพร 64.1503	
ELECTRIC ENGINEERS	SIGNATURE
ธีรพร ธีรพร 74.1.825	
MECHANIC ENGINEERS	SIGNATURE
ธีรพร ธีรพร 64.2013	
SANITARY ENGINEERS	SIGNATURE
ธีรพร ธีรพร 74.48	
ธีรพร ธีรพร 74.188	
REVISIONS	DATE

คำอธิบาย

- แบบก่อสร้างนี้เป็นทรัพย์สินของมหาวิทยาลัยเทคโนโลยีราชมงคลธัญบุรี วิทยาเขตขอนแก่น ผู้ที่ขออนุญาตใช้หรือเผยแพร่แบบก่อสร้างนี้โดยไม่ได้รับอนุญาตจากมหาวิทยาลัยเทคโนโลยีราชมงคลธัญบุรี วิทยาเขตขอนแก่น จะถือว่าผิดกฎหมาย
- ให้ใช้สำหรับศึกษาเท่านั้น ห้ามทำสัญญา
- ระบบงานนี้เป็นแบบร่างและยังไม่สามารถนำมาใช้ปฏิบัติงานได้
- ก่อนการปฏิบัติงานในสถานที่จริง ผู้รับจ้างต้องขอแบบ SHOP DRAWING ที่ผู้ปฏิบัติงานและกรรมการจากเจ้าพนักงานที่เกี่ยวข้องอนุมัติ ก่อนการดำเนินการทุกครั้ง




แบบก่อสร้าง

DRAWING TITLE	SCALE
รายการแบบ	
DRAWN R.SPACE STAFF	DRAWING NO.
CHECKED	ST-00
APPROVED	
DATE 06/06/59	TOTAL
FILE :	









Notes
 This Drawing is Copyrighted. All Contractors must check all dimensions on site. Only figures dimensions and grid lines to be worked from. Discrepancies must be reported immediately to the Architect or Engineer concerned before proceeding.

GENERAL NOTES:

- CONCRETE**
 - MINIMUM CONCRETE STRENGTH SHALL BE $f_c' = 320 \text{ kg/cm}^2$ AT 28 DAYS (CYLINDER STRENGTH)
 - MINIMUM CONCRETE STRENGTH AT TRANSFER SHALL BE $f_c' = 240 \text{ kg/cm}^2$ (CYLINDER STRENGTH)
 - MINIMUM CONCRETE COVER TO THE NEAREST REINFORCEMENT SHALL BE 20 mm.
 - PROVIDE PLANKS ON BLOCKS ACROSS SLAB BANDS FOR ACCESS DURING CONSTRUCTION
 - CONCRETE PUMP LINE SHALL BE ADEQUATELY RESTRAINED AND PLACED ON STOOLS OR TIMBER BLOCKS.
 - SPECIAL ATTENTION MUST BE GIVEN TO VIBRATION OF CONCRETE AT TENDON ANCHORAGES TO INSURE UNIFORM COMPACTION AT THESE POINTS, CARE SHOULD BE EXERCISED TO PREVENT CONCRETE FROM ENTERING POCKETS, SHEATHING, OR ANCHORAGE HARDWARE
- PRESTRESSING MATERIALS**
 - PRESTRESSING SYSTEM OF POST-TENSIONING SLAB SHALL BE STANDARD
 - STRAND SHALL BE 12.7 mm. NOMINAL DIAMETER, 7-WIRE STRESS RELIEVED, LOW RELAXATION IN ACCORDANCE WITH ASTM A415
 - CROSS SECTION AREA, $A_p = 88.71 \text{ mm}^2$
 - MIN. ULTIMATE BREAKING LOAD OF EACH STRAND 183.7 KN
 - MODULUS OF ELASTICITY, $E_s = 195 \text{ KN/mm}^2$
 - MIN. YIELD AND ULTIMATE STRENGTH = 1670 N/mm² 1860 N/mm² RESPECTIVELY
- DESIGN PARAMETERS**
 - FRICTION LOSSES THROUGH THE ANCHORAGE = 2%
 - FRICTION CURVATURE COEFFICIENT $\mu = 0.20 \text{ rod}^{-1}$
 - FRICTION WRECK FACTOR $k = 0.005 \text{ m}^{-1}$
 - DRAW-IN AT ANCHORAGE = 6 mm.
- REINFORCEMENT**
 - REINFORCING STEEL DIA. 12 mm. AND LARGER SHALL BE DEFORMED BARS GRADE SD40 WITH A SPECIFIED YIELD STRENGTH $f_y = 400 \text{ MPa}$.
 - REINFORCING STEEL DIA. 9 mm. AND 6 mm. SHALL BE ROUND BARS GRADE SR24 WITH A SPECIFIED YIELD STRENGTH $f_y = 240 \text{ MPa}$.
 - TOP REINFORCEMENT IS NOT TO BE INSTALLED UNTIL AFTER TENDON HAVE BEEN PLACED
- TENDON PLACING**
 - TENDONS SHALL BE SECURED TO A SUFFICIENT NUMBER OF POSITIONING DEVICES AS SHOWN ON DRAWINGS TO ENSURE CORRECT LOCATION DURING AND AFTER THE PLACING OF CONCRETE.
 - SLIGHT DEVIATIONS IN THE PLACING OF THE TENDONS IS PERMITTED, WHEN REQUIRED TO AVOID OPENINGS AND INSERTS WHICH ARE SPECIALLY LOCATED.
 - WHERE LOCATIONS OF TENDONS INTERFERE WITH EACH OTHER, ONE TENDON MAY BE MOVED HORIZONTALLY IN ORDER TO AVOID THE INTERFERENCE.
 - HORIZONTAL PLANE DEVIATIONS WHICH MAY BE NECESSARY TO AVOID OPENINGS AND INSERTS, SHOULD HAVE A MINIMUM RADIUS OF CURVATURE OF NOT LESS THAN 7000 mm.
 - MINIMUM CONCRETE COVER BETWEEN TENDONS AND OPENINGS IS 100 mm.
 - PLACING OF WELD STEEL REINFORCEMENT SHALL BE COORDINATED WITH PLACING OF TENDONS, PROPER TENDON PLACING HAS PRIORITY.
- STRESSING OPERATIONS NOTES**
 - R/C STRUCTURE TO BE CAST ONLY AFTER COMPLETION OF STRESSING
 - JACKING FORCE SHALL BE 147 kN PER STRAND (60% MINIMUM BREAKING LOAD)
 - STRESSING PROCEDURE :
 - STRESS 50 % OF TENDONS IN UNIFORM DISTRIBUTION DIRECTION FIRST.
 - STRESS TENDONS HAVING BANDED DIRECTION SECOND.
 - STRESS REMAINING TENDONS OF TENDONS IN UNIFORM DISTRIBUTION DIRECTION.
 - SHOULDER MUST BE LEFT IN PLACE UNTIL THE STRESSING OPERATION IS COMPLETED.
 - SHOULDER IN LONG CANTILEVER AREA (SPAN > 3.5 M) MUST BE LEFT IN PLACE UNTIL POUR STRIP HAS BEEN CAST AND REACH REQUIRED STRENGTH AT 240 kg/cm²
 - CARE MUST BE EXERCISED TO PREVENT THE TENDON FROM OVERHEATING, WHEN WELDING OR BURNING NEAR TENDONS, TO KEEP MOLTEN SLAG FROM COMING IN CONTACT WITH THE TENDON. GROUNDING OF WELDING EQUIPMENT TO THE TENDON SHOULD NOT BE ALLOWED.
 - EXTREME CAUTION SHOULD BE EXERCISED AT ALL TIMES AS STRESSING. PERSONNEL SHOULD BE KEPT FROM DIRECTLY IN BACK OF STRESSING JACK.
- GROUTING**
 - PROPERTIES OF GROUT SHALL BE ACCORDING WITH BS EN 447:2007
 - FLOTTY : $1.6 \pm 0.26 \text{ (WATER/CEMENT)}$, $1.21 \rho = 1.30 \pm 0.08 \rho$ AND $1.30 \pm 0.25 \rho$ (20 MINUTES AFTER MIXING)
 - BLEEDING : $< 0.1\%$
 - VOLUME CHANGE : RANGE OF -1% AND $+5\%$
 - STRENGTH : $> 30 \text{ N/mm}^2$ AT 28 DAYS OR 27 N/mm^2 AT 7 DAYS
 - SETTING TIME : INITIAL SET OF THE GROUT = 20, FINAL SET OF GROUT = 20
 - GROUT MUST BE CERTIFIED BY OFFICIALLY INSTALLED LABORATORY AND SUBMITTED TO CONSULTANT.
 - FIELD TESTS SHOULD BE PERFORMED AS SPECIFIED
 - GROUT STRENGTH BY CORE STRENGTH TEST (100MM/100 MM)
 - CURE METHOD FOR FLUIDITY
 - GROUTING OPERATIONS SHALL BE EXECUTED IN ACCORDANCE WITH THE METHOD STATEMENT OF PREPARED (THAILAND)
 - SHALL ENSURE THAT DUCTS ARE ADEQUATELY FILLED WITH GROUT
 - PROCEED IN THE CONTINUOUS OPERATION FOR THE TENDON
 - CONTINUE THE FLUIDITY OF THE GROUT FLOWING FROM THE OUTLETS IS THE SAME AS THE GROUT BEING INJECTED
 - WHEN ALL OUTLETS ARE CLOSED, THE GROUT PRESSURE SHALL BE MAINTAINED
- DRAWING NOTATION**
 - ANCHORAGE DESIGNATION
 - DENOTES LINE END ANCHORAGE
 - DENOTES DEAD END ANCHORAGE
 - TENDON NOTATION USED
 - NO. OF STRAND PER TENDON
 - AIS-Y
 - COLOR CODE
 - STRESSING SEQUENCE
- PROFILES**
 - TYPICAL TENDON SUPPORT SPACING SHALL BE 1000 mm. UNLESS NOTED OTHERWISE.
 - TENDON PROFILES SHOWN ON PLAN ARE MEASURED FROM THE SOFFIT OF THE SLAB TO THE UNDERSIDE OF DUCTS UNLESS NOTED OTHERWISE.
 - VALUES IN () ARE VALUES AT THE ANCHORAGES MEASURED TO THE CENTERLINE OF THE ANCHORAGE.
- TOLERANCE**
 - VERTICAL PROFILE $\pm 5 \text{ mm}$.
 - ELONGATION $\pm 7 \%$

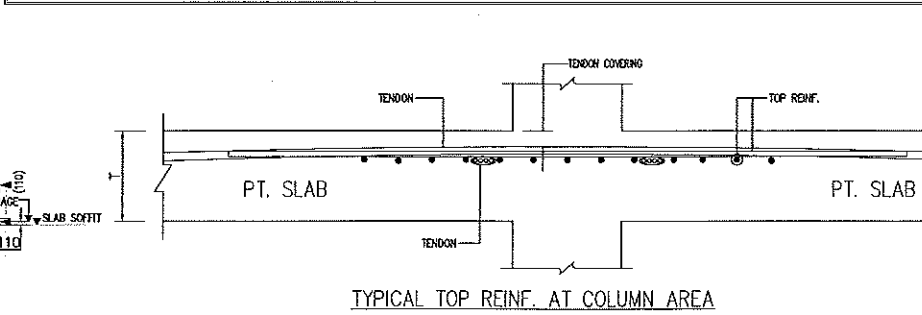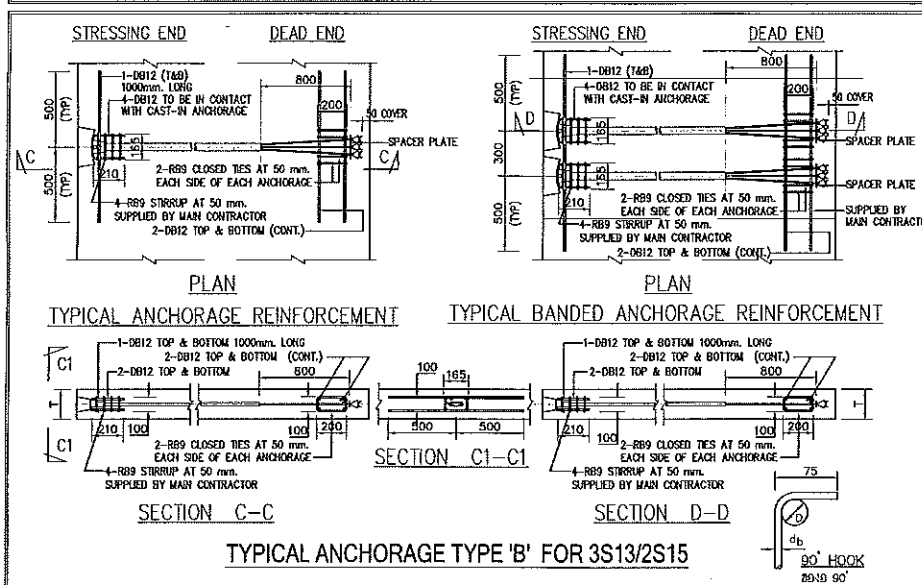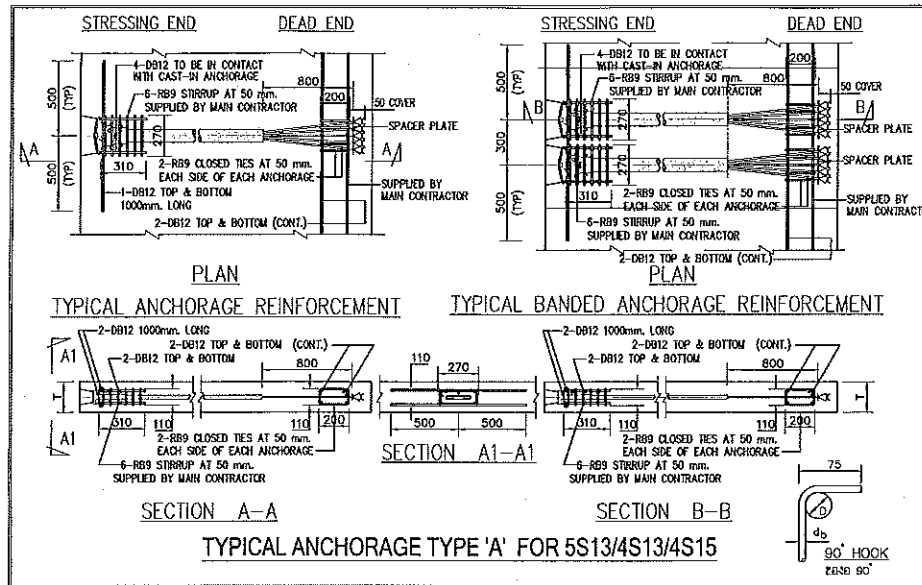

NOTE TYPICAL ANCHORAGE REINFORCEMENT SHALL BE SHOW FOR TYPE 'A' (5S13/4S13/4S15) ONLY

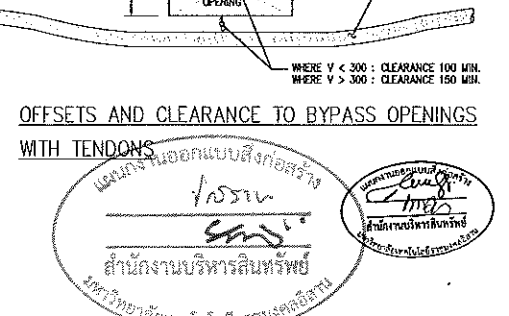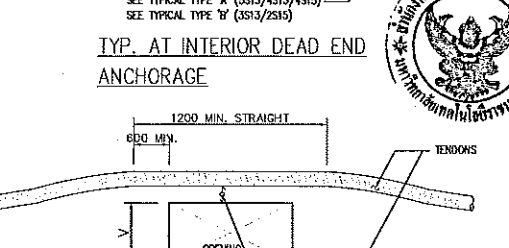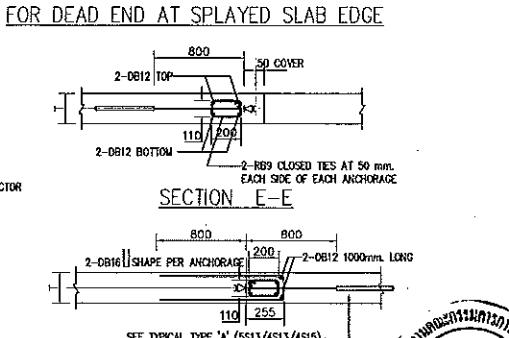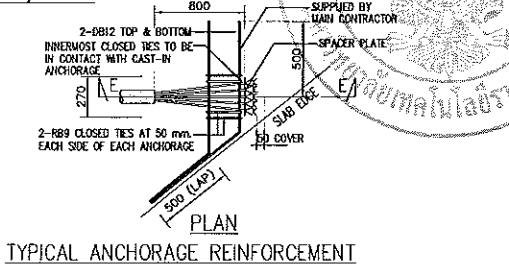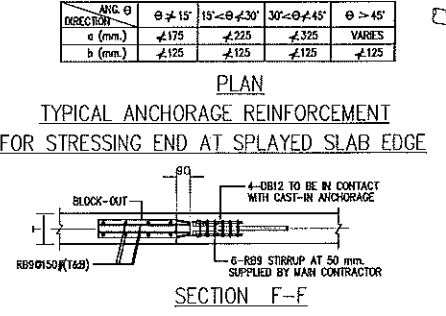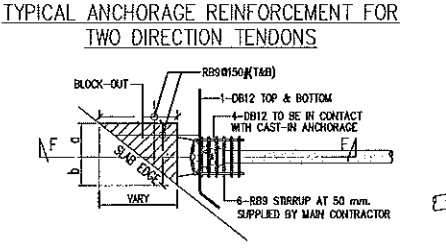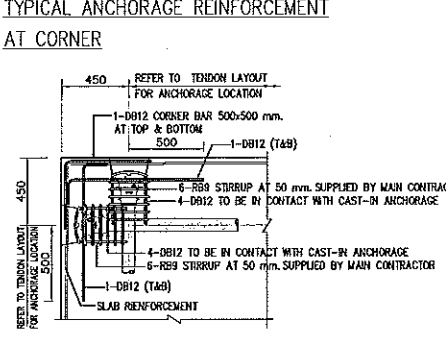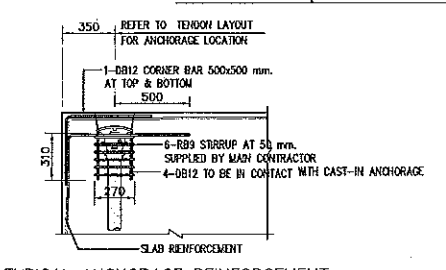

ผู้ช่วยศาสตราจารย์ วิโรจน์ ลิ้มไขแสง
อธิการบดีมหาวิทยาลัยเทคโนโลยีราชมงคลธัญบุรี

ผู้ช่วยศาสตราจารย์ วิโรจน์ ลิ้มไขแสง
อธิการบดีมหาวิทยาลัยเทคโนโลยีราชมงคลธัญบุรี

โครงการออกแบบอาคารเรียนรวม และปฏิบัติการวิชาชีพ
มหาวิทยาลัยเทคโนโลยีราชมงคลธัญบุรี
คณะเทคโนโลยีการเกษตร


JOB NO. RNS-5907

OWNER: มหาวิทยาลัยเทคโนโลยีราชมงคลธัญบุรี
LOCATION: มหาวิทยาลัยเทคโนโลยีราชมงคลธัญบุรี
DESIGN TEAM: renovatespace

ARCHITECTS DESIGNERS: วิโรจน์ ลิ้มไขแสง, ศุภวัฒน์ ศุภวัฒน์, ศุภวัฒน์ ศุภวัฒน์
PROJECT ARCHITECT: ศุภวัฒน์ ศุภวัฒน์
INTERIOR DESIGNERS: ศุภวัฒน์ ศุภวัฒน์
LANDSCAPE DESIGNERS: ศุภวัฒน์ ศุภวัฒน์
STRUCTURAL ENGINEERS: ศุภวัฒน์ ศุภวัฒน์
CIVIL ENGINEERS: ศุภวัฒน์ ศุภวัฒน์
ELECTRIC ENGINEERS: ศุภวัฒน์ ศุภวัฒน์
MECHANIC ENGINEERS: ศุภวัฒน์ ศุภวัฒน์
SANITARY ENGINEERS: ศุภวัฒน์ ศุภวัฒน์

REVISIONS: ศุภวัฒน์ ศุภวัฒน์

แบบก่อสร้าง
DRAWING TITLE: GENERAL NOTES AND TYPICAL DETAILS (1/2)
SCALE: DRAWING NO. ST-02
DATE: 24/05/59

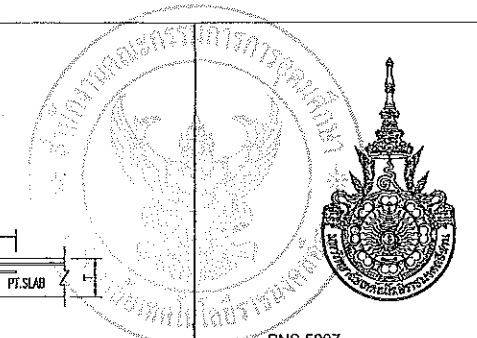

JOB NO. RNS-5907

โครงการออกแบบอาคารเรียนรวม และปฏิบัติการวิชาชีพ

OWNER
มหาวิทยาลัยเทคโนโลยีราชมงคลธัญบุรี
วิทยาเขตขอนแก่น

LOCATION
มหาวิทยาลัยเทคโนโลยีราชมงคลธัญบุรี
วิทยาเขตขอนแก่น

DESIGN TEAM



RENOVATE SPACE CO., LTD

449 SURONGVIT 63 (EKKAMAI 2) KLONGTONNAU WATTANA 10110
Tel. (66 2) 711 - 5637 Fax. (66 2) 711 - 5763
E-MAIL: info@space.co.th Web Site: www.space.co.th

ARCHITECTS DESIGNERS	SIGNATURE
วิเศษ สุทธิชัย 9-88482	
ศิริ ศานติ 4-882137	
สุทัศน์ ฤกษ์นิรันดร์ 4-887228	
สุทัศน์ ฤกษ์นิรันดร์ 4-887228	

INTERIOR DESIGNERS	SIGNATURE

LANDSCAPE DESIGNERS	SIGNATURE

STRUCTURAL ENGINEERS	SIGNATURE
อดิศักดิ์ ธีรพันธุ์ผดุง 981873	

CIVIL ENGINEERS	SIGNATURE
นริศศักดิ์ อุดมทรัพย์ 889624	
นริศศักดิ์ อุดมทรัพย์ 881503	

ELECTRIC ENGINEERS	SIGNATURE
โกวิท ทองสุกสีตมว 9825	

MECHANIC ENGINEERS	SIGNATURE
วิญญา จันทร์ทอง 88 2613	

SANITARY ENGINEERS	SIGNATURE
ณัฐกร ธีรกุลสุทธิ 88 48	
วิรัช อรรถชัย 88 169	

REVISIONS	DATE

GENERAL NOTES	SCALE
1.แบบก่อสร้างนี้เป็นทรัพย์สินของมหาวิทยาลัยเทคโนโลยีราชมงคลธัญบุรี วิทยาเขตขอนแก่น หรือคนงานที่ก่อสร้าง หรือผู้ประสงค์ตามหมาย โครงการของมหาวิทยาลัยฯ เท่านั้นห้ามนำไปใช้เชิงพาณิชย์โดยไม่ขออนุญาต 2.ให้ใช้วัสดุที่มีคุณภาพดีเยี่ยม วัสดุมาตรฐาน 3.ระบอบงานในแบบก่อสร้างนี้จะต้องดำเนินการในขั้นต้นโดยมีแบบก่อสร้าง โดยมีช่างรับใช้โดยมีแบบก่อสร้างสถาปัตย์ และวิศวกรผู้ออกแบบ 4.ก่อนการปฏิบัติงานในแต่ละวัน มีช่างและผู้ควบคุม SHOP DRAWING ที่ผู้ควบคุมงานและคณะกรรมการตรวจสอบจากช่างเทคนิคหรือผู้ ดำเนินการด้านวิศวกรรม	

แบบก่อสร้าง	SCALE
GENERAL TITLE	
GENERAL NOTES AND TYPICAL DETAILS (2/2)	

DRAWN	DRAWING NO.
R-SPACE STAFF	ST-03


CHECKED	DATE
	24 / 05 / 59

APPROVED	TOTAL


DATE	TOTAL
24 / 05 / 59	

FILE	TOTAL


Notes
This Drawing is Copyrighted. All Contractors must check all dimensions on site.
Only figured dimensions and grid lines are to be used. Discrepancies
must be reported immediately to the Architect or Engineer concerned
before proceeding.

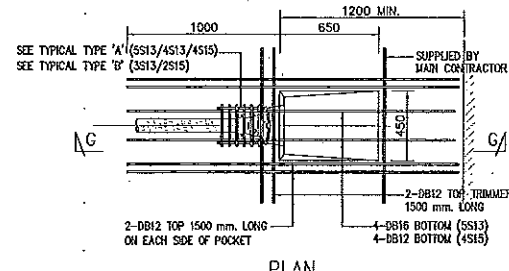


PLAN
STRESSING POCKET IN SLAB AT SUPPORT

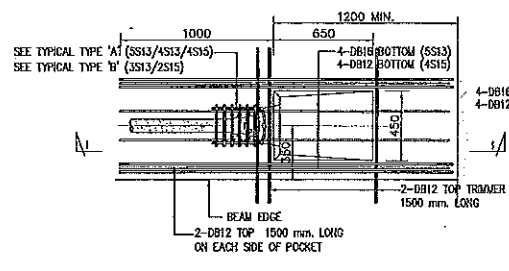


PLAN
STRESSING POCKET IN BEAM AT SUPPORT

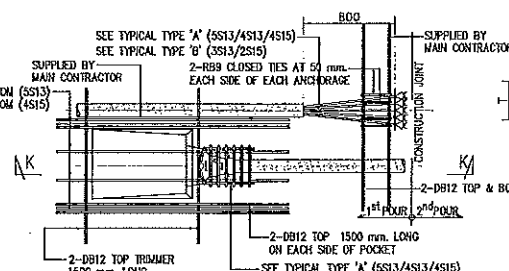


PLAN
LAPPED CONSTRUCTION JOINT

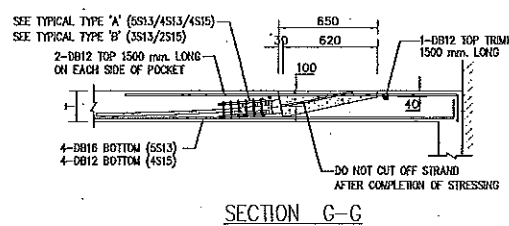


SECTION G-G

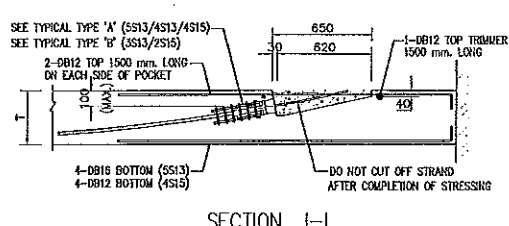


SECTION I-I

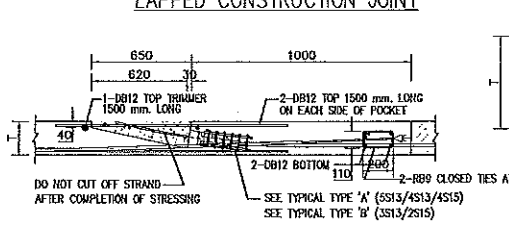


SECTION K-K

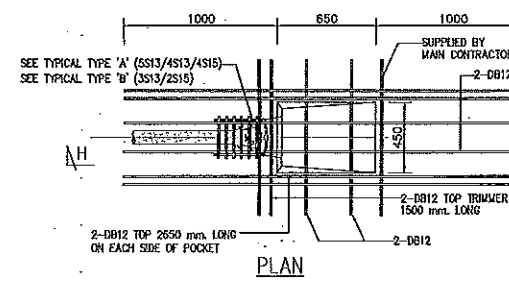


PLAN
STRESSING POCKET IN SLAB AWAY FROM SUPPORT

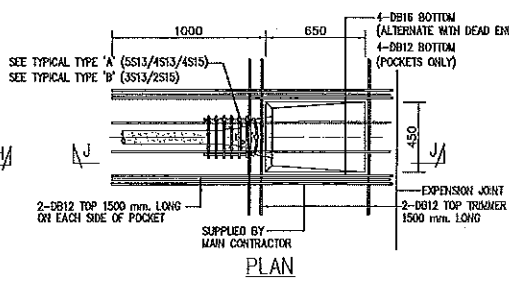


PLAN
STRESSING POCKET AT EXPANSION JOINT

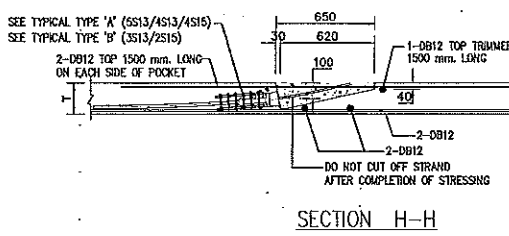


SECTION H-H

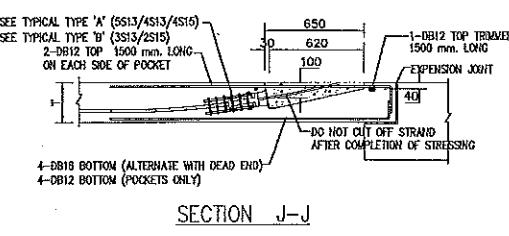


SECTION J-J

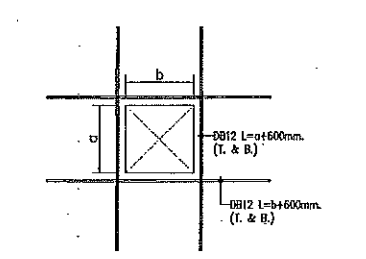


a, b ≥ 300mm. (OR SLEEVE ≥ 10")
TYP. REINFORCEMENT AT OPENNING

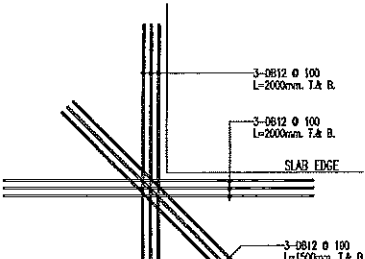


TYP. REINFORCEMENT AT CORNER

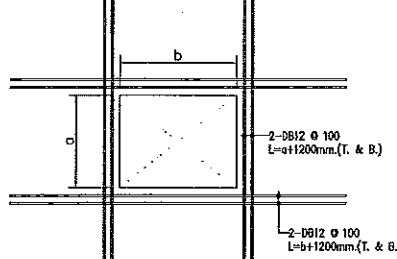


a, b ≥ 800mm.
TYP. REINFORCEMENT AT OPENNING

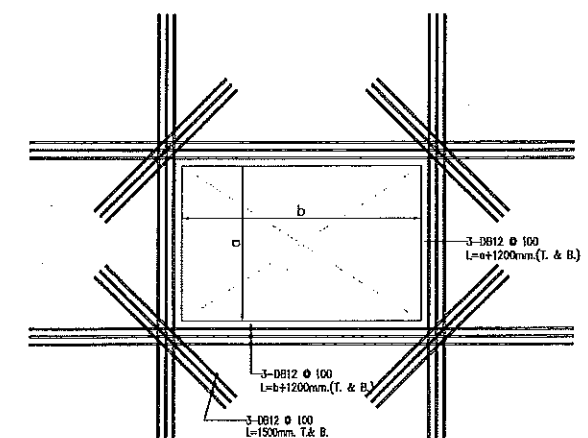


a, b ≥ 1500mm.
TYP. REINFORCEMENT AT OPENNING

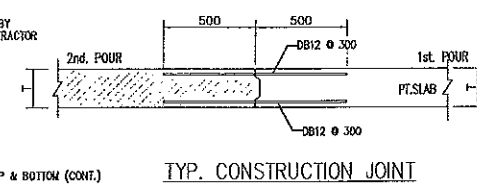


TYP. CONSTRUCTION JOINT

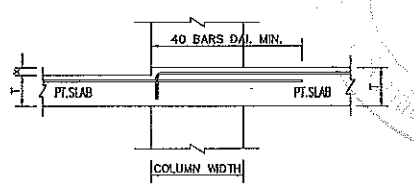


TYPICAL REINFORCEMENT
AT TOP OF COLUMN (FLOOR DEPRESS)

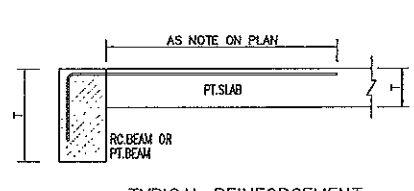


TYPICAL REINFORCEMENT
EXTERIOR BEAMS

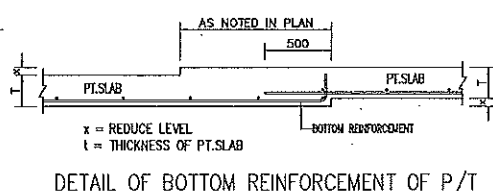


DETAIL OF BOTTOM REINFORCEMENT OF P/T
IN CASE REDUCE LEVEL < 5 CM.

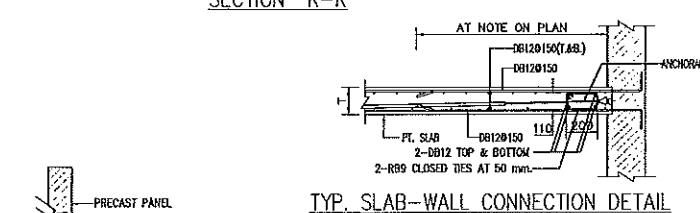


TYP. SLAB-WALL CONNECTION DETAIL

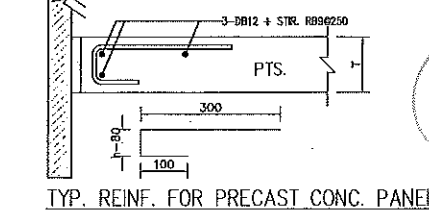


TYP. REINF. FOR PRECAST CONC. PANEL

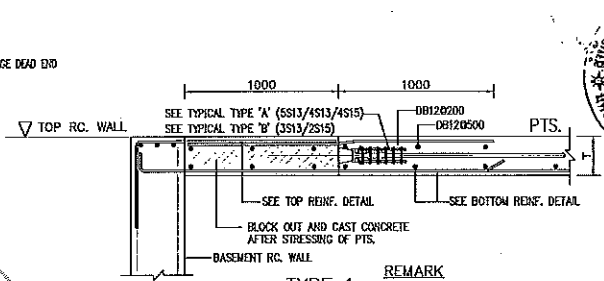

TYPE 1
REMARK
FORMWORK SHALL NOT BE REMOVED BEFORE
THE INFILLED CONCRETE GAINS STRENGTH 240 ksc.

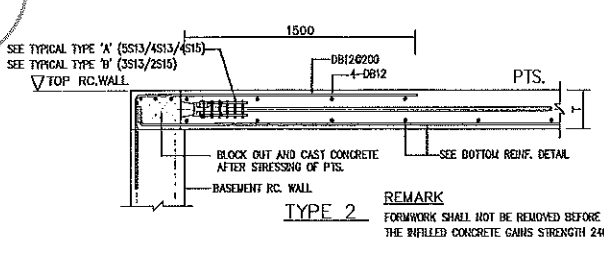

TYPE 2
REMARK
FORMWORK SHALL NOT BE REMOVED BEFORE
THE INFILLED CONCRETE GAINS STRENGTH 240 ksc.

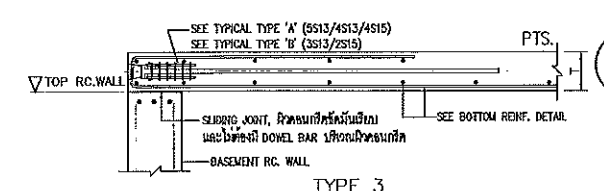

TYPE 3
TYP. REINF. AT JOINT BETWEEN
SLAB & RC. BASEMENT WALL

ผู้ช่วยศาสตราจารย์ วิโรจน์ ลิ้มไขแสง
อธิการบดีมหาวิทยาลัยเทคโนโลยีราชมงคลธัญบุรี

ผู้ช่วยศาสตราจารย์ วิโรจน์ ลิ้มไขแสง
อธิการบดีมหาวิทยาลัยเทคโนโลยีราชมงคลธัญบุรี



JOB NO. RNS-5807

PROJECT

โครงการออกแบบอาคารเรียนรวม
และปฏิบัติการวิชาชีพ

OWNER

มหาวิทยาลัยเทคโนโลยีราชมงคลอีสาน
วิทยาเขตขอนแก่น

LOCATION

มหาวิทยาลัยเทคโนโลยีราชมงคลอีสาน
วิทยาเขตขอนแก่น

DESIGN TEAM



RENOVATE SPACE CO.,LTD

449 SUKHUMVIT 63 (EKKAMAI 21) KLONGTONNAU WATTANA 10110
Tel. (66 2) 711 - 5637 Fax. (66 2) 711 - 5783
E-MAIL : info@renovatespace.co.th Web Site : www.rspace.co.th

ARCHITECTS DESIGNERS	SIGNATURE
วิรัชญ์ สุทธิพันธุ์ ๑-๕๐482	
ศิริ ศุภลักษณ์ ๑-๕๐2137	
สุทัศน์ ทัศนรัตน์ ๑-๕๐7228	
PROJECT ARCHITECT	SIGNATURE
สุทัศน์ ทัศนรัตน์ ๑-๕๐7228	

INTERIOR DESIGNERS SIGNATURE

LANDSCAPE DESIGNERS SIGNATURE

STRUCTURAL ENGINEERS SIGNATURE

CIVIL ENGINEERS SIGNATURE

ELECTRIC ENGINEERS SIGNATURE

MECHANIC ENGINEERS SIGNATURE

SANITARY ENGINEERS SIGNATURE

REVISIONS DATE

คำแนะนำ

- 1.แบบก่อสร้างนี้เป็นทรัพย์สินของมหาวิทยาลัยเทคโนโลยีราชมงคลอีสาน
วิทยาเขตขอนแก่น ห้าส่วนห้าเป็นลิขสิทธิ์ของสถาปนิกผู้ออกแบบ
โครงการของมหาวิทยาลัยฯ หากมีผู้ใดนำแบบไปใช้โดยไม่ได้รับอนุญาต
2.ให้วิศวกรตรวจสอบก่อนก่อสร้าง หากมีข้อสงสัย
3.จะดำเนินการตามแบบก่อสร้างนี้กับระบบสถาปัตย์ที่ระบุไว้เท่านั้นหากมีข้อสงสัย
โดยผู้รับจ้างต้องได้รับอนุญาตจากสถาปนิก และวิศวกรผู้ออกแบบ
4.ก่อนการปฏิบัติงานในสถานที่จริง กรุณาตรวจสอบแบบ SHOP DRAWING
ก่อนลงมืองานและคณะกรรมการตรวจงานจ้างรับงานนี้เรียบร้อยแล้ว
ก่อนการดำเนินการทุกสิ่ง

แบบก่อสร้าง

DRAWING TITLE SCALE

แปลนฐานราก

DRAWN RSPACE STAFF DRAWING NO.


CHECKED TOTAL

APPROVED

DATE 24/05/59 TOTAL

FILE : -

Notes
This Drawing is Copyrighted. All Contractors must check all dimensions on site.
Only figured dimensions and grid lines are to be worked from. Discrepancies
must be reported immediately to the Architect or Engineer concerned
before proceeding.

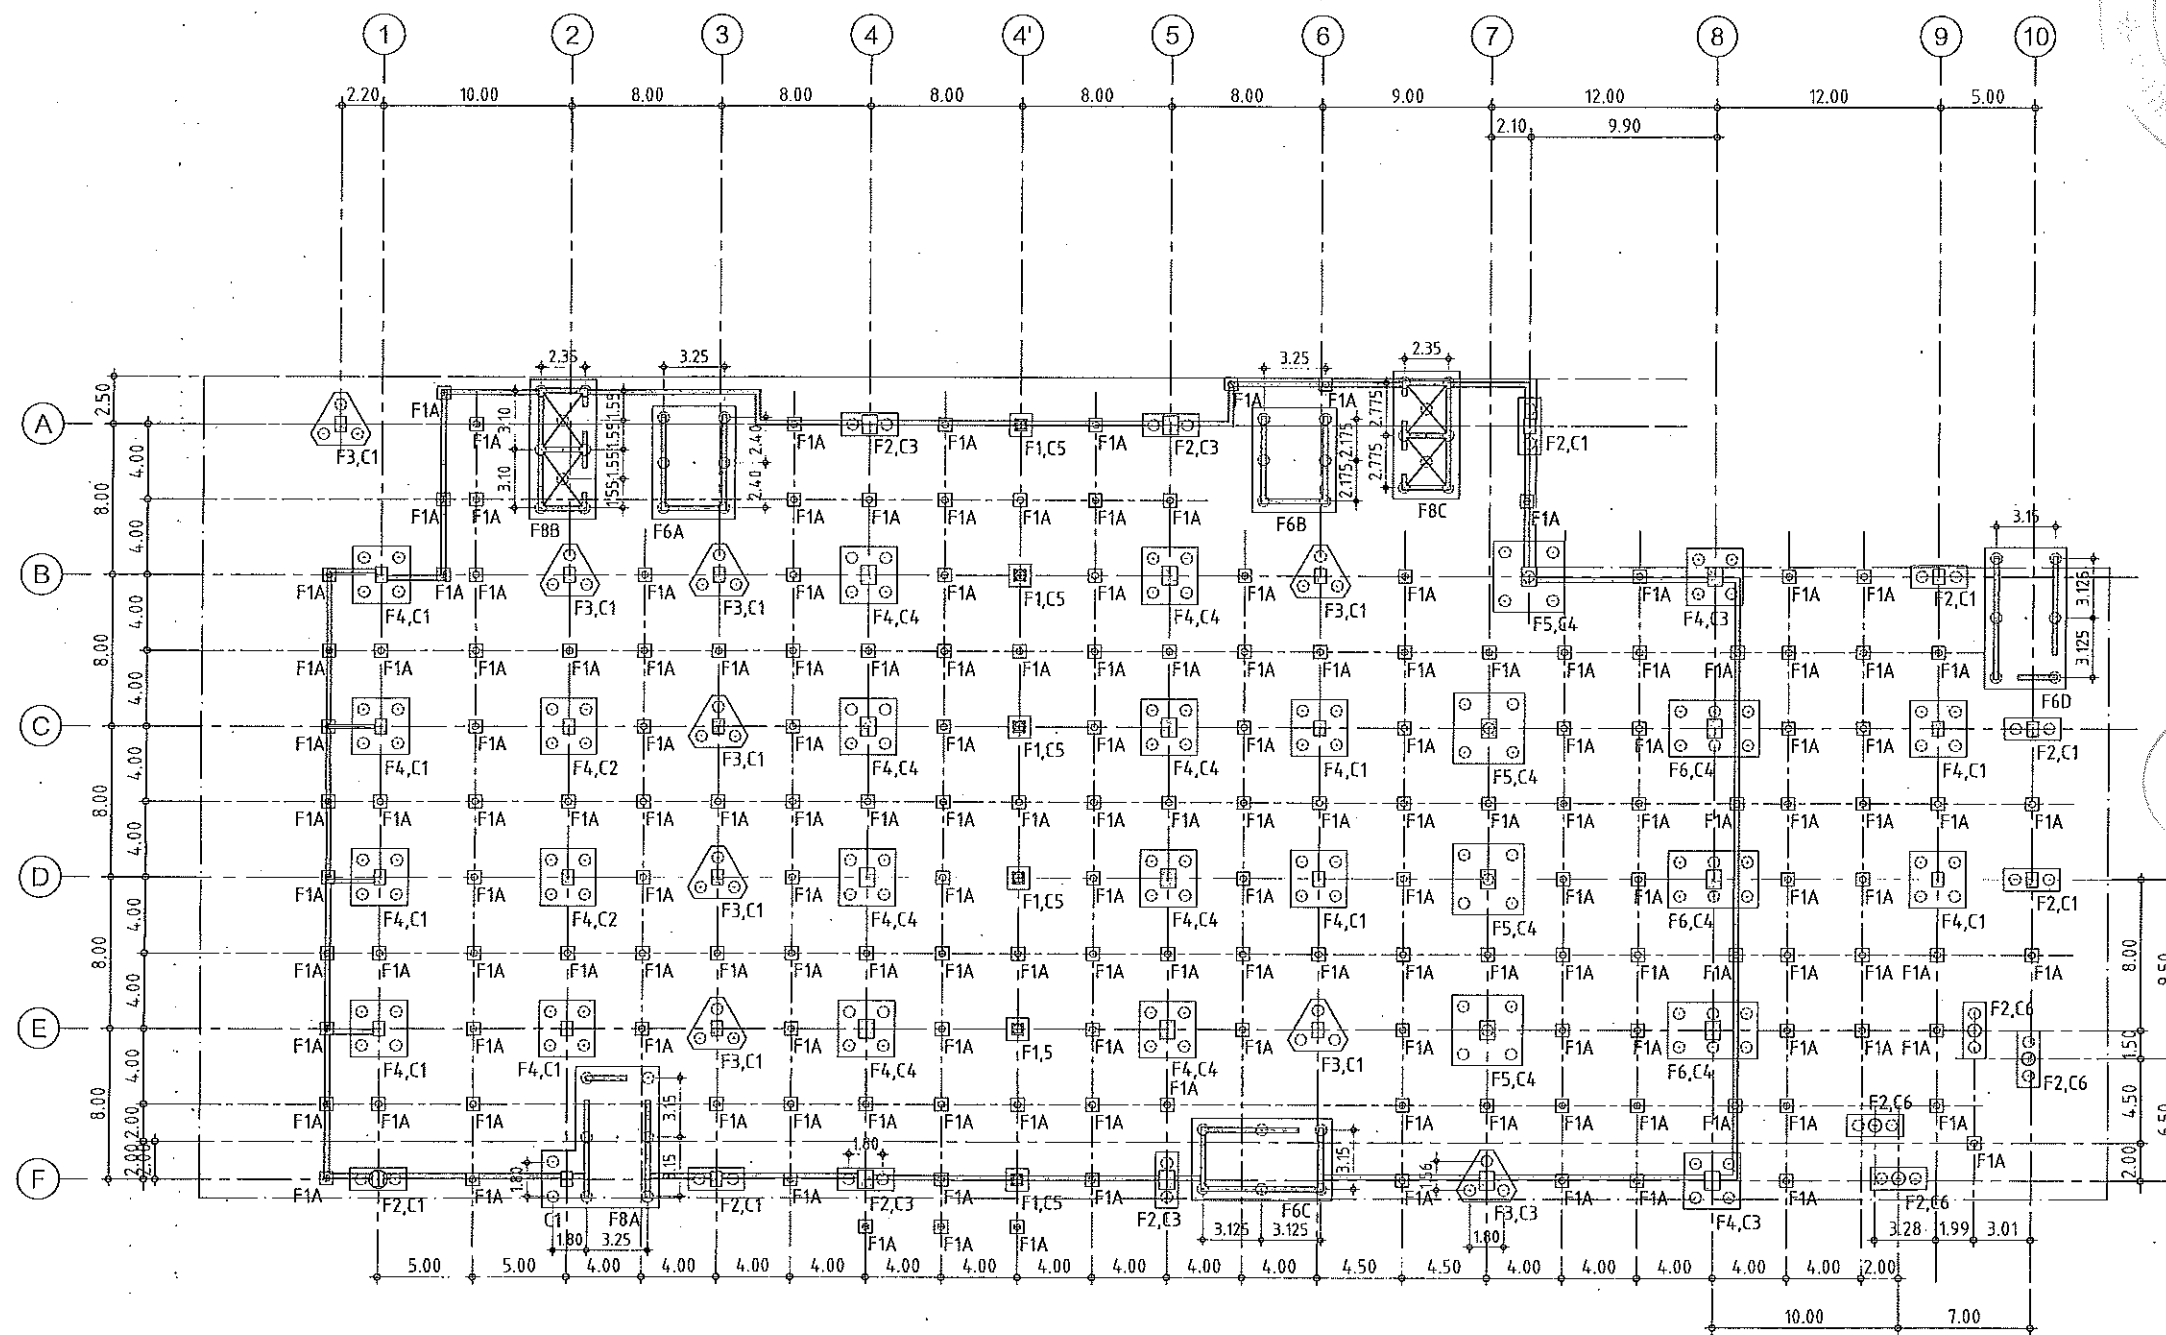

แปลนฐานราก

มาตราส่วน 1:200



ผู้ช่วยศาสตราจารย์ วิโรจน์ ลิ้มไขแสง
อธิการบดีมหาวิทยาลัยเทคโนโลยีราชมงคลอีสาน



ผู้ช่วยศาสตราจารย์ วิโรจน์ ลิ้มไขแสง
อธิการบดีมหาวิทยาลัยเทคโนโลยีราชมงคลอีสาน

A1=1 : 200
A3=1 : 400



JOB NO. RNS-6907

PROJECT
โครงการออกแบบอาคารเรียนรวม
และปฏิบัติการวิชาชีพ

OWNER
มหาวิทยาลัยเทคโนโลยีราชมงคลธัญบุรี
วิทยาเขตขอนแก่น

LOCATION
มหาวิทยาลัยเทคโนโลยีราชมงคลธัญบุรี
วิทยาเขตขอนแก่น

DESIGN TEAM

renovatespace
ARCHITECTURE • INTERIOR • EXHIBITION • RENOVATION

RENOVATE SPACE CO., LTD

449 SUK-HUMMIT 63 (EKKAMAI 21) KLONGTONNAU WATTANA 10110
Tel. (66 2) 711-5637 Fax. (66 2) 711-5763
E-MAIL : info@space.co.th Web Site : www.space.co.th

ARCHITECTS DESIGNERS
วิรัชญ์ สุทธิสุข ๖-๕๘๔๘๒
ศิริ ศลพินิจ ๕-๓๐๒๑๓๗
สุทัศน์ กาญจนรัตน์ ๖-๕๘๔๗๒๒๘

PROJECT ARCHITECT
สุทัศน์ กาญจนรัตน์ ๖-๕๘๔๗๒๒๘

INTERIOR DESIGNERS

LANDSCAPE DESIGNERS

STRUCTURAL ENGINEERS
ณัฏฐ์ ธีรพัฒน์ ๖๒๑๘๗๓

CIVIL ENGINEERS
เชษฐศักดิ์ ขุนนทชัย ๕๖๑๒๒๔
เชษฐศักดิ์ ขุนนทชัย ๖๓๑๕๐๓

ELECTRIC ENGINEERS
ไพโรจน์ วัฒนศิริกุลธนา ๖๓๑๕๒๕

MECHANIC ENGINEERS
วิบูลย์ จันทร์โพธิ์ ๕๓ ๒๕๑๓

SANITARY ENGINEERS
ณรงค์ ชัยสุจริยวัฒน์ ๖๕ ๕๘
วิธนา ธาตุพงษ์ ๖๓ ๑๕๖

REVISIONS

คำแนะนำ

- 1.แบบก่อสร้างนี้เป็นทรัพย์สินของมหาวิทยาลัยเทคโนโลยีราชมงคลธัญบุรี
วิทยาเขตขอนแก่น ที่สามารถมีที่วางใจ ใช้เพื่อจุดประสงค์รวมตาม
โครงการของมหาวิทยาลัยฯ เท่านั้นห้ามนำไปใช้ในกิจการอื่นโดยไม่ขออนุญาต
- 2.ไม่ใช้ค่าลิขสิทธิ์กำหนดใช้ภายใน งานวิศวกรรม
- 3.จะดำเนินการในแบบก่อสร้างและระเบียบในสถานที่จริงให้ปฏิบัติตามแบบก่อสร้างนี้
โดยผู้รับจ้างต้องได้รับอนุญาตจากสถาปนิก วิศวกรและช่างเทคนิค
- 4.ก่อนการปฏิบัติงานในแต่ละงาน ผู้รับจ้างต้องเสนอแบบ SHOP DRAWING
ผู้ควบคุมงานและคณะกรรมการตรวจรับงานให้เจ้าหน้าที่ผู้มี
อำนาจดำเนินการทุกครั้ง

แบบก่อสร้าง

DRAWING TITLE SCALE

แปลนพื้นชั้นจอดรถ

DRAWN R-SPACE STAFF DRAWING NO.

CHECKED ST-05


APPROVED

DATE 24/05/59 TOTAL

FILE: -

Notes

This Drawing is Copyrighted. All Contractors must check all dimensions on site.
Only figured dimensions and grid lines may be worked from. Discrepancies
must be reported immediately to the Architect or Engineer concerned
before proceeding.

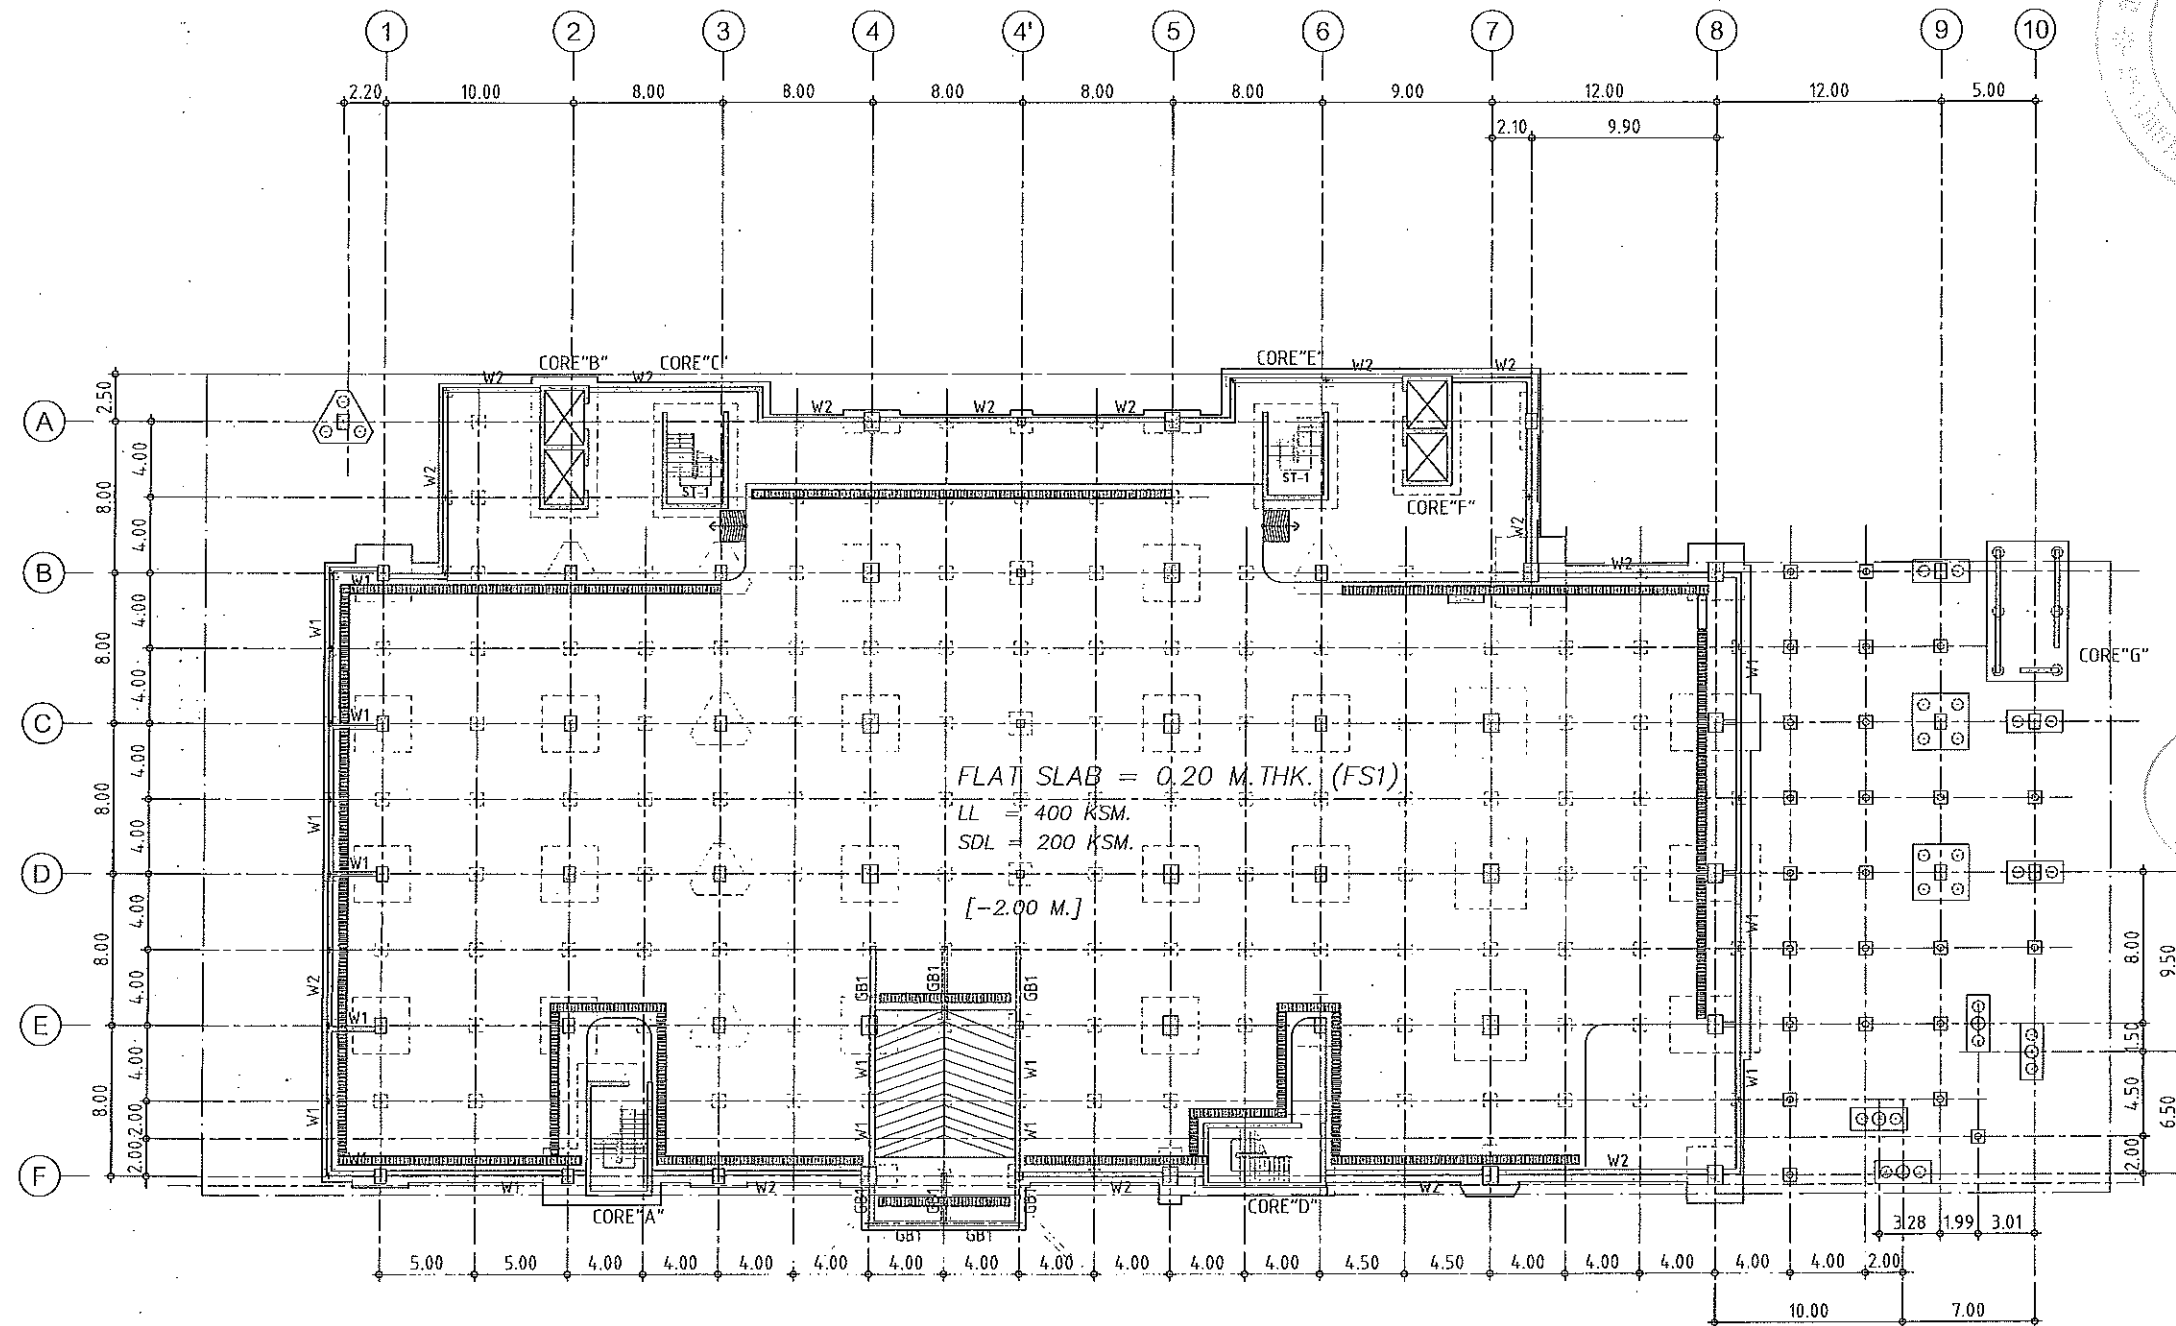


แปลนพื้นชั้นจอดรถ (RC.FLAT SLAB)
มาตราส่วน 1:200

NOTE :
FLAT SLAB = 0.20 M. THK. (เทปพื้นฐานจากอาคาร)
FS1 = DB16mm. @ 0.15# TOP
DB16mm. @ 0.15# BOTTOM
GS = 120 mm. THK. (พื้นเทปบนดิน)
DB12 @ 150# TOP & BOTTOM.

ผู้ช่วยศาสตราจารย์ วิโรจน์ ลิ่มไชแสง
อธิการบดีมหาวิทยาลัยเทคโนโลยีราชมงคลธัญบุรี

A1=1 : 200
A3=1 : 400

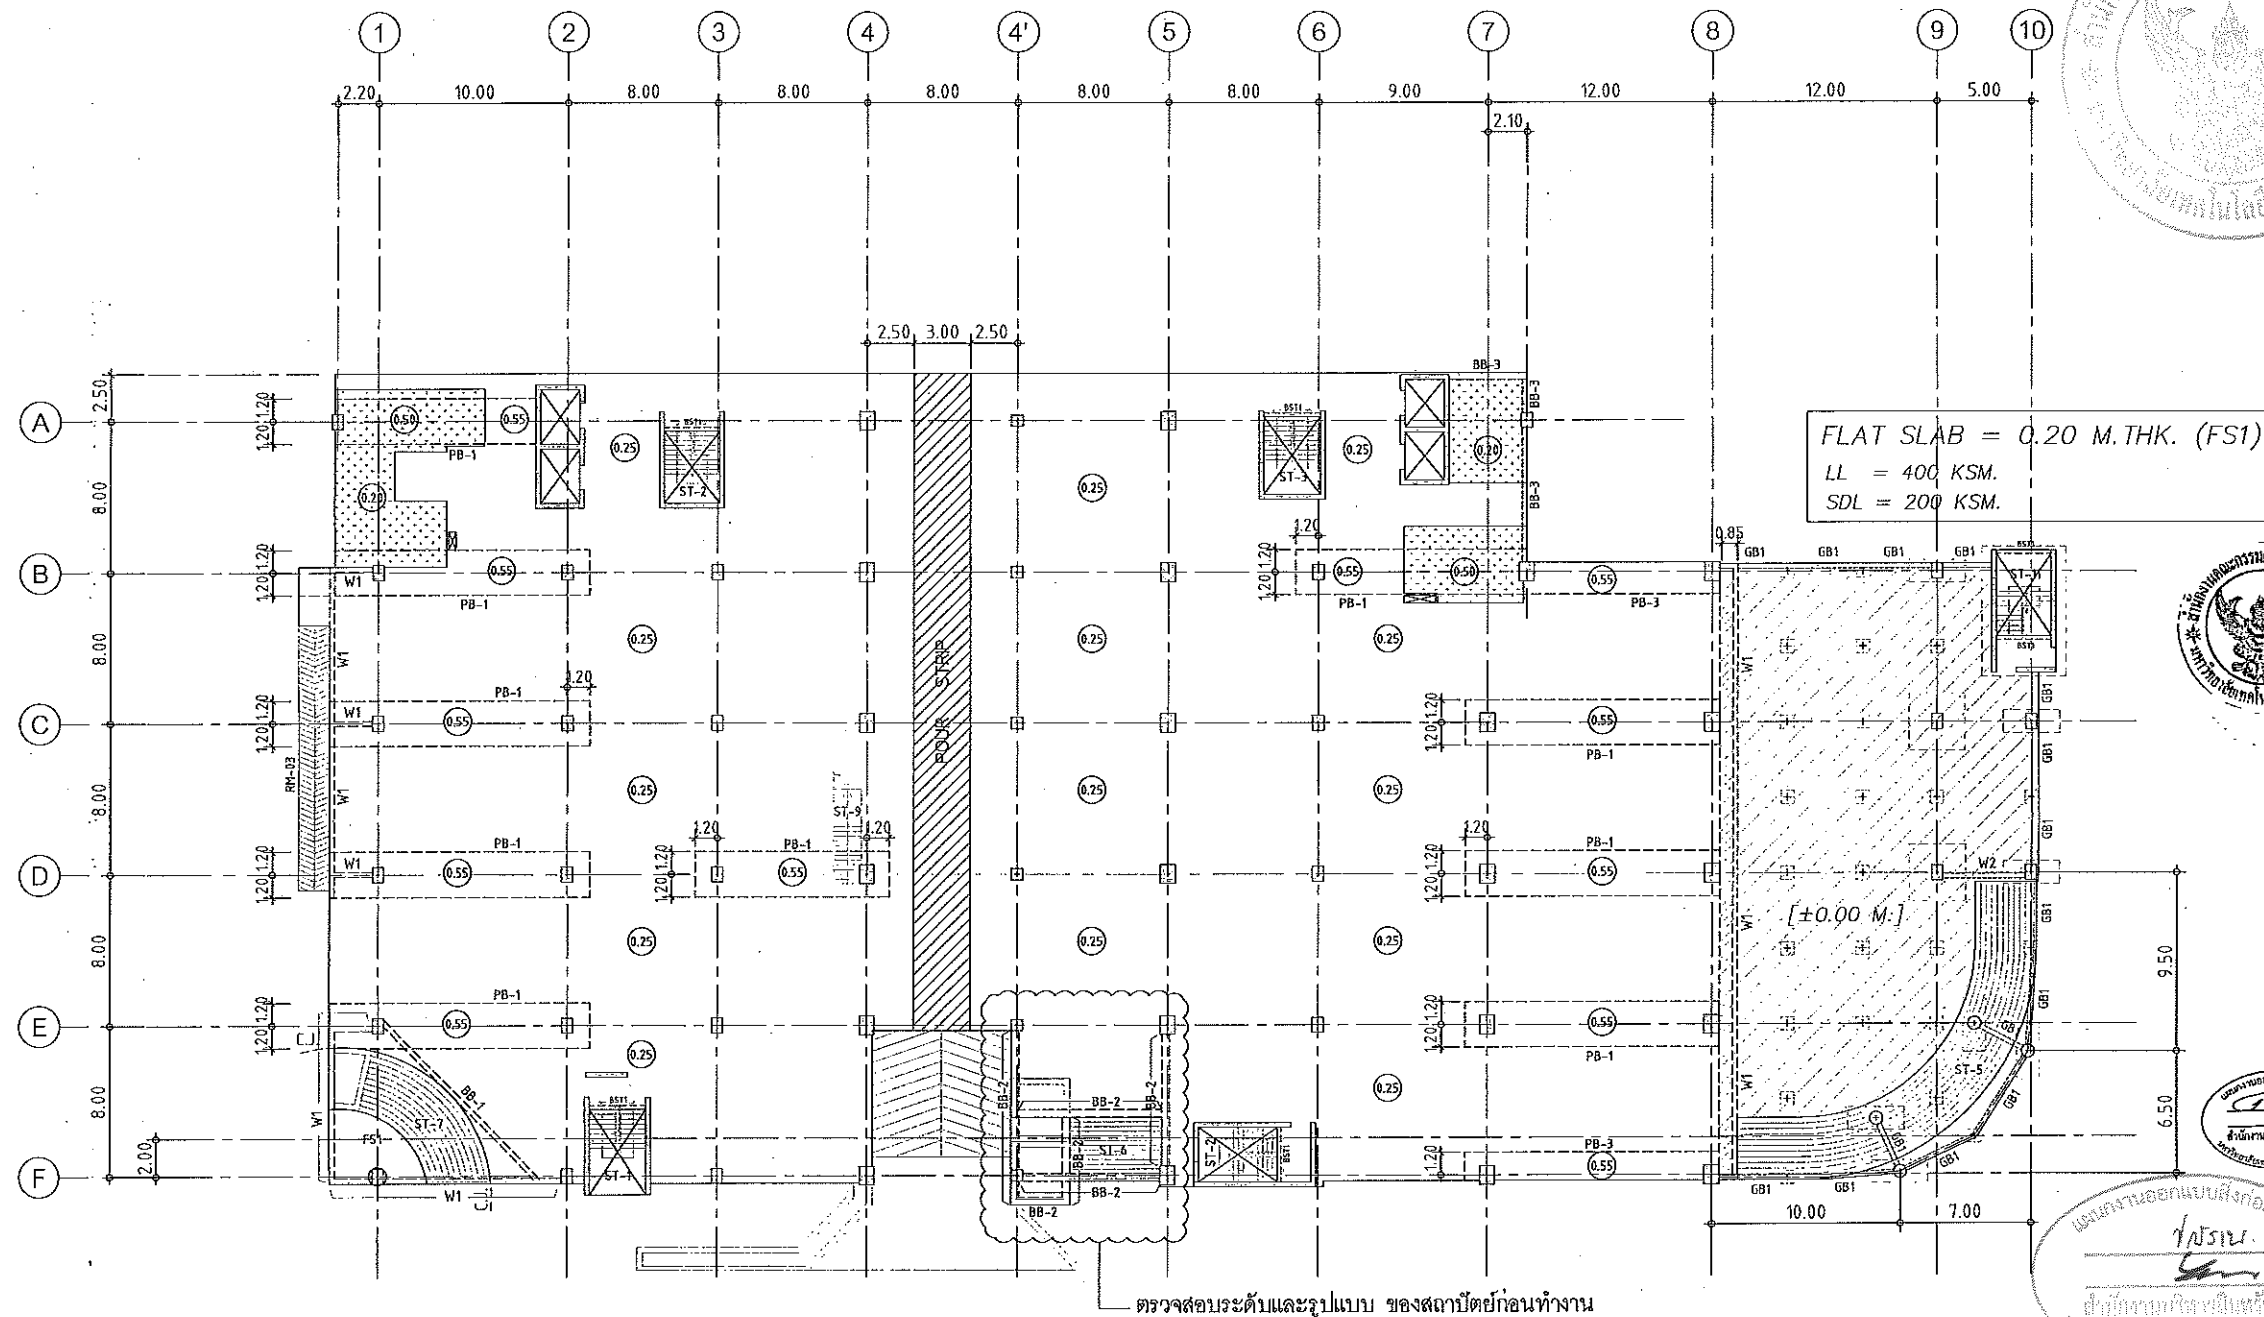


แปลนพื้นชั้นที่ 1
มาตราส่วน 1:200

- NOTES:**
1. ALL DIMENSIONS ARE IN METER (m).
 2. LOADING

▭	LL. = 400 kg/m ²
▭	SDL = 200 kg/m ²
 3. THICKNESS OF SLABS ARE GIVEN IN ○.
 4. PROFILE OF TENDON MEASURED FROM SOFFIT OF SLAB.
 5. ▨ RC. STRUCTURE
 6. ▧ DROP 0.05 m.

ผู้ช่วยศาสตราจารย์ วิโรจน์ ลิ้มไขแสง
อธิการบดีมหาวิทยาลัยเทคโนโลยีราชมงคลธัญบุรี

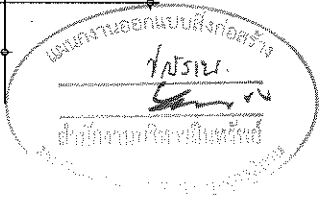

JOB NO. RNS-5907
PROJECT
โครงการออกแบบอาคารเรียนรวม
และปฏิบัติการวิชาฯ
OWNER
มหาวิทยาลัยเทคโนโลยีราชมงคลธัญบุรี
วิทยาเขตขอนแก่น
LOCATION
มหาวิทยาลัยเทคโนโลยีราชมงคลธัญบุรี
วิทยาเขตขอนแก่น
DESIGN TEAM
renovatespace
ARCHITECTURE • INTERIOR • EXHIBITION • RENOVATION
RENOVATE SPACE CO.,LTD
449 SUKHUMVIT 63 (EKKAMAI 21) KLONGTONNAU WATTANA 10110
Tel. (66 2) 711 - 6637 Fax. (66 2) 711 - 5763
E-MAIL : info@rspace.co.th Web Site : www.rspace.co.th


ARCHITECTS DESIGNERS	SIGNATURE
วิโรจน์ ลิ้มไขแสง ๑-๘๓4๘2	
ศิริ ศานติ ๕-๘๓2137	
สุทัศน์ ฤกษ์สุนทรินทร์ ๓-๘๓722๘	
PROJECT ARCHITECT	SIGNATURE
สุทัศน์ ฤกษ์สุนทรินทร์ ๓-๘๓722๘	
INTERIOR DESIGNERS	SIGNATURE
LANDSCAPE DESIGNERS	SIGNATURE
STRUCTURAL ENGINEERS	SIGNATURE
อดิษฐ์ สุวาทิตถา ๑๕1๘73	
CIVIL ENGINEERS	SIGNATURE
เกียรติศักดิ์ จุฑามาศ ๓๕9๕24	
เกียรติศักดิ์ จุฑามาศ ๓๕1503	
ELECTRIC ENGINEERS	SIGNATURE
ไกรวิทย์ สุวาทิตถา ๒๓ ๘25	
MECHANIC ENGINEERS	SIGNATURE
วิบูลย์ จันทโพธิ์สง ๓๓ 2๑13	
SANITARY ENGINEERS	SIGNATURE
อมรศักดิ์ จิรรุ่งโรจน์ ๒๕ ๔๘	
วิภา ยางอสง ๓๓ 1๕9	
REVISIONS	DATE

คำแนะนำ

1. แบบก่อสร้างนี้เป็นทรัพย์สินของมหาวิทยาลัยเทคโนโลยีราชมงคลธัญบุรี วิทยาเขตขอนแก่น หรือส่วนที่เกี่ยวข้อง ขอให้ดูและรักษารายงานโครงการของมหาวิทยาลัยฯ เท่านั้นก่อนนำไปใช้เพื่อการอื่นโดยไม่ขออนุญาต
2. ให้รักษาสีและเส้นทึบตามที่กำหนดไว้ ห้ามแก้ไข
3. ระบุตำแหน่งและขนาดของประตูหน้าต่างให้ชัดเจนตามที่ระบุในแบบ
4. ก่อนนำแบบไปใช้งานในแต่ละงาน กรุณาตรวจสอบแบบ SHOP DRAWING ที่ผู้ควบคุมงานและคณะกรรมการตรวจการจ้างงานของหน่วยงานที่เกี่ยวข้องก่อนนำแบบไปใช้งานทุกครั้ง

DRAWING TITLE	SCALE
แปลนพื้นชั้น 1	
DRAWN R-SPACE STAFF	DRAWING NO.
CHECKED	ST-06
APPROVED	
DATE 24/05/59	TOTAL
FILE :	

Notes
This Drawing is Copyrighted. All Contractors must check all dimensions on site. Only figures and dimensions and grid lines are to be worked from. Discrepancies must be reported immediately to the Architect or Engineer concerned before processing.

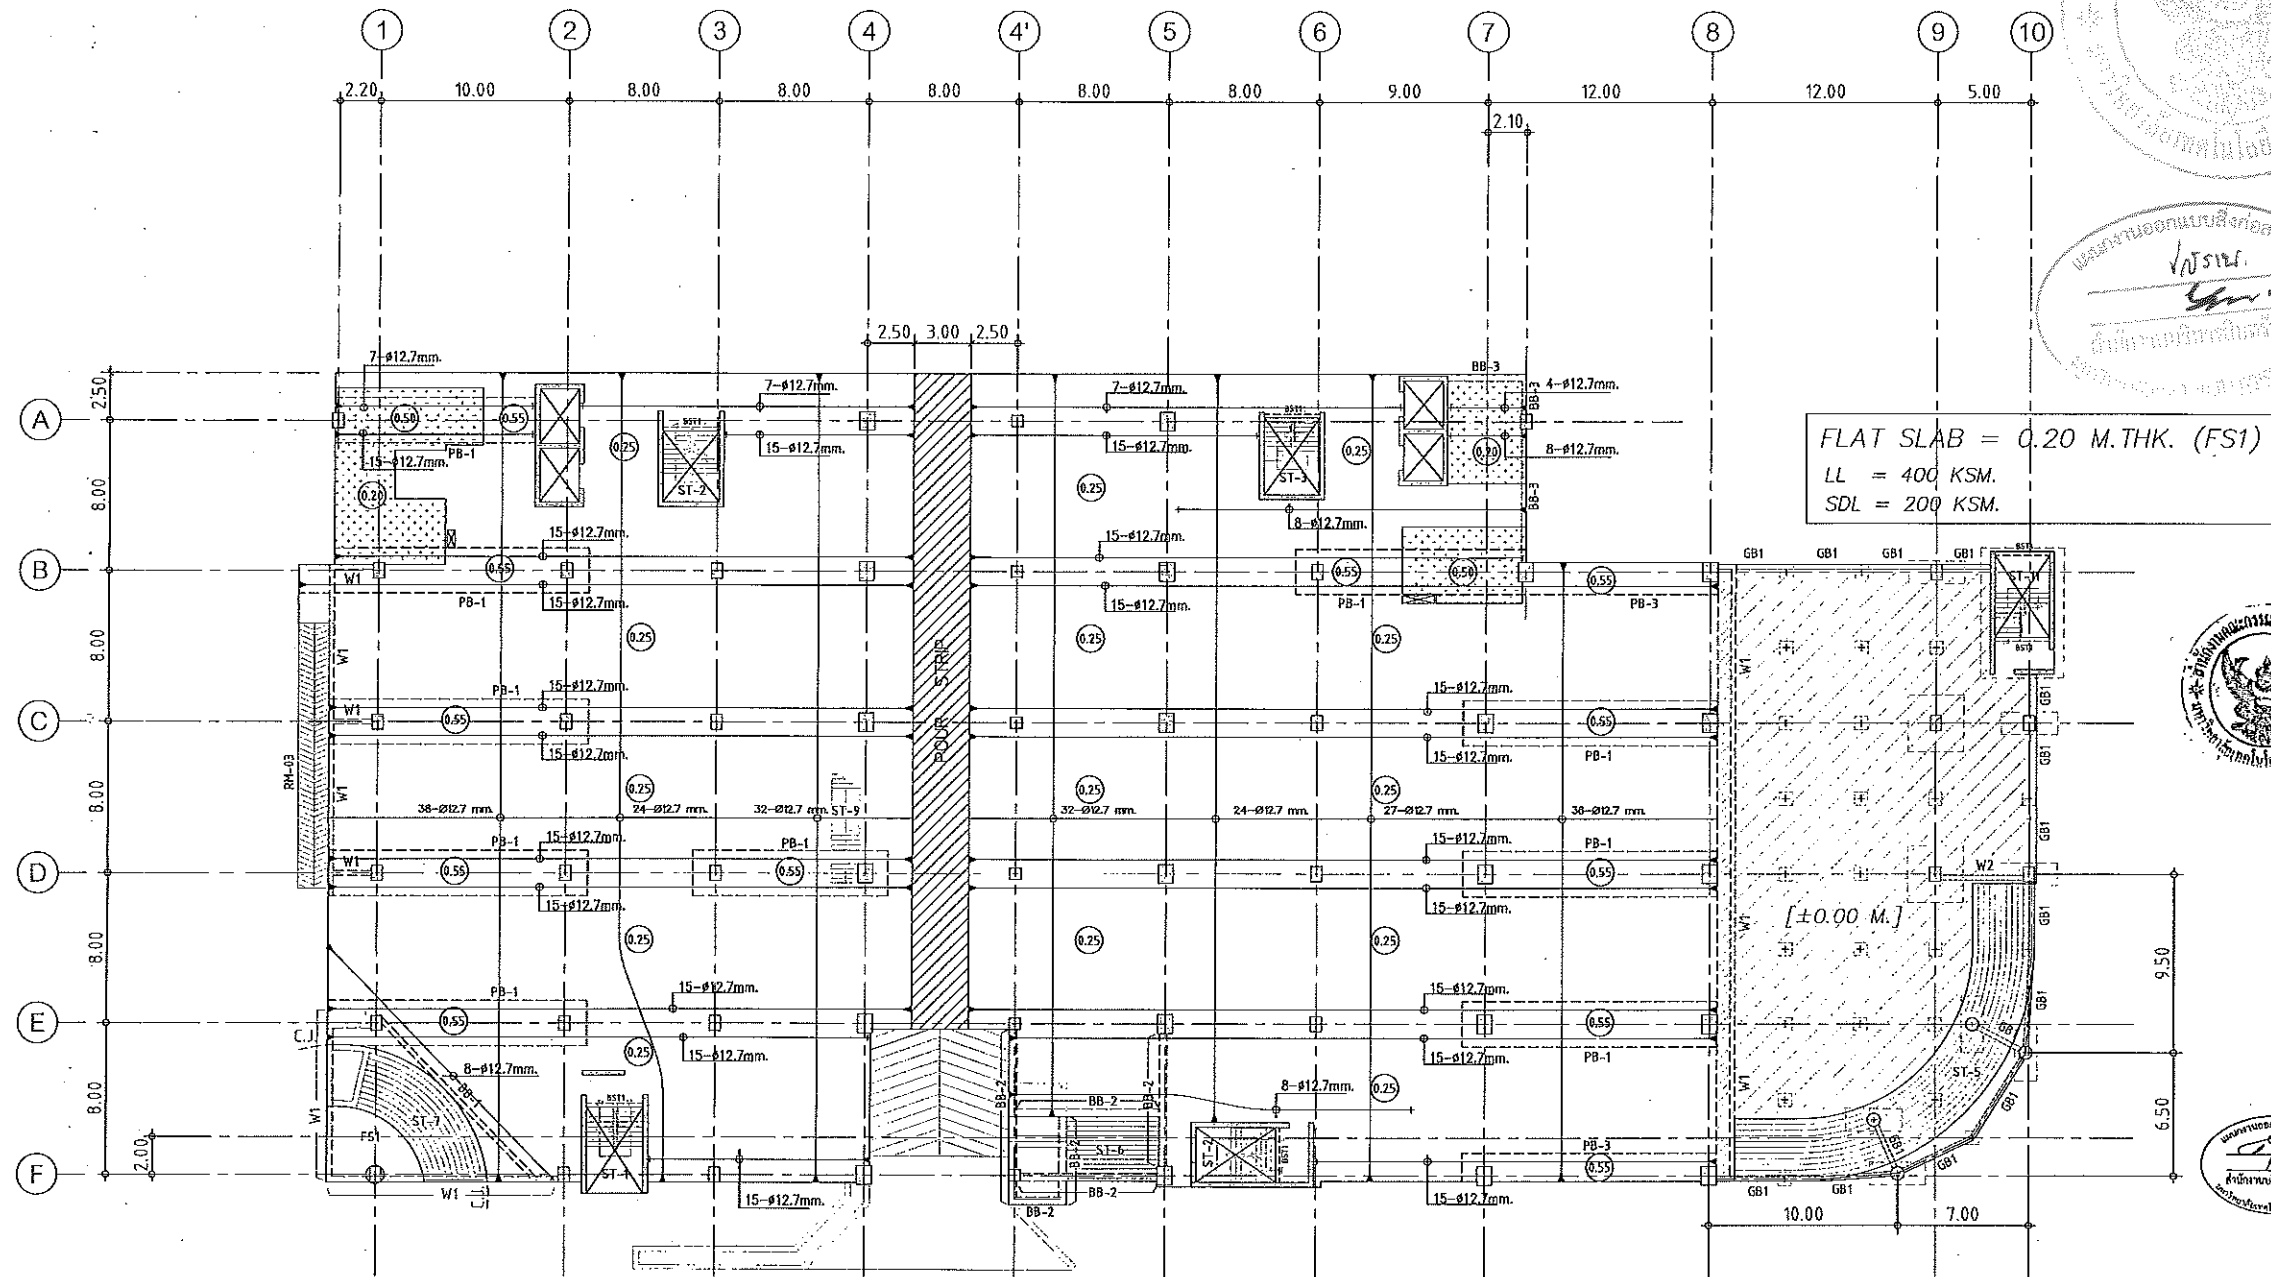

FLAT SLAB = 0.20 M.THK. (FS1)
 LL = 400 KSM.
 SDL = 200 KSM.

แปลนลวดอัดแรงพื้นที่ 1
 มาตรฐาน 1:200

- NOTES:**
1. ALL DIMENSIONS ARE IN METER (m.)
 2. LOADING
 LL = 400 kg/m.²
 SDL = 200 kg/m.²
 3. THICKNESS OF SLABS ARE GIVEN IN ○.
 4. PROFILE OF TENDON MEASURED FROM SOFFIT OF SLAB.
 5. RC. STRUCTURE
 6. DROP 0.05 m.

ผู้ช่วยศาสตราจารย์ วิโรจน์ ลิ้มไขแสง
 อธิการบดีมหาวิทยาลัยเทคโนโลยีราชมงคลธัญบุรี



แผนงานออกแบบสิ่งก่อสร้าง
 วิโรจน์ ลิ้มไขแสง
 ตำแหน่ง: อธิการบดีมหาวิทยาลัยเทคโนโลยีราชมงคลธัญบุรี



JOB NO. RNS-5907
 PROJECT
 โครงการออกแบบอาคารเรียนรวม
 และปฏิบัติการวิชาชีพ
 OWNER
 มหาวิทยาลัยเทคโนโลยีราชมงคลธัญบุรี
 วิทยาเขตขอนแก่น
 LOCATION
 มหาวิทยาลัยเทคโนโลยีราชมงคลธัญบุรี
 วิทยาเขตขอนแก่น
 DESIGN TEAM



RENOVATE SPACE CO.,LTD
 449 SUKHAMVIT 63 EKKAMAI 21 KLONGSTONNAU WATTANA 10110
 Tel. (66 2) 711-5637 Fax. (66 2) 711-5763
 E-MAIL: info@space.co.th Web Site: www.space.co.th

ARCHITECTS DESIGNERS	SIGNATURE
วิโรจน์ ลิ้มไขแสง ๓-๓๓๔๘๒	<i>[Signature]</i>
วิศ ทัศนีย์ ๓-๓๓๒๓๓๗	<i>[Signature]</i>
สุวิทย์ ฤกษ์เกษม ๓-๓๓๓๓๓๓	<i>[Signature]</i>
PROJECT ARCHITECT	SIGNATURE
วิโรจน์ ลิ้มไขแสง ๓-๓๓๓๓๓๓	<i>[Signature]</i>

INTERIOR DESIGNERS	SIGNATURE

LANDSCAPE DESIGNERS	SIGNATURE

STRUCTURAL ENGINEERS	SIGNATURE
ชวินทร์ ชัยนุกุลดิษฐ์ ๓๓๑๘๗๓	<i>[Signature]</i>

CIVIL ENGINEERS	SIGNATURE
เบญจกิติ ชูธนพรชัย ๓๓๑๘๒๔	<i>[Signature]</i>
เบญจกิติ ชูธนพรชัย ๓๓๑๘๐๓	<i>[Signature]</i>

ELECTRIC ENGINEERS	SIGNATURE
ไพโรจน์ ศวณิกกุลดิษฐ์ ๓๓๑๘๒๕	<i>[Signature]</i>

MECHANIC ENGINEERS	SIGNATURE
วิญญู ชัยนุกุลดิษฐ์ ๓๓๑๘๒๖	<i>[Signature]</i>


SANITARY ENGINEERS	SIGNATURE
ณรงค์ จิตรีชฎาภิบาล ๓๓๑๘๒๗	<i>[Signature]</i>
วิชัย ช่างทอง ๓๓๑๘๒๘	<i>[Signature]</i>

REVISIONS	DATE

- คำแนะนํ
1. แผนงานนี้เป็นทรัพย์สินของมหาวิทยาลัยเทคโนโลยีราชมงคลธัญบุรี วิทยาเขตขอนแก่น ที่สามารถนำใช้หรือดัดแปลงได้ตามความประสงค์ของมหาวิทยาลัยฯ แต่ไม่ให้นำไปใช้โดยไม่ได้รับอนุญาต
 2. ให้ใช้หรือดัดแปลงตามวิธีที่เห็นสมควร
 3. ระยะเวลาในการใช้แผนงานนี้จะมีระยะเวลาตั้งแต่เริ่มใช้จนถึงวันที่หมดอายุการใช้งาน
 4. ให้นำมาใช้ในการปฏิบัติงานในตำแหน่งที่มีหน้าที่เกี่ยวข้องตาม SHOP DRAWING

แบบก่อสร้าง	
DRAWING TITLE	SCALE
แปลนพื้นที่ 1 (ลวดอัดแรง)	
DRAWN RSPACE STAFF	DRAWING NO.
CHECKED	ST-07
APPROVED	
DATE 24/05/59	TOTAL
FILE: -	

Notes
 This Drawing is Copyrighted. All Contractors must check all dimensions on site. Only figured dimensions and grid lines are to be worked from. Discrepancies must be reported immediately to the Architect or Engineer concerned before proceeding.

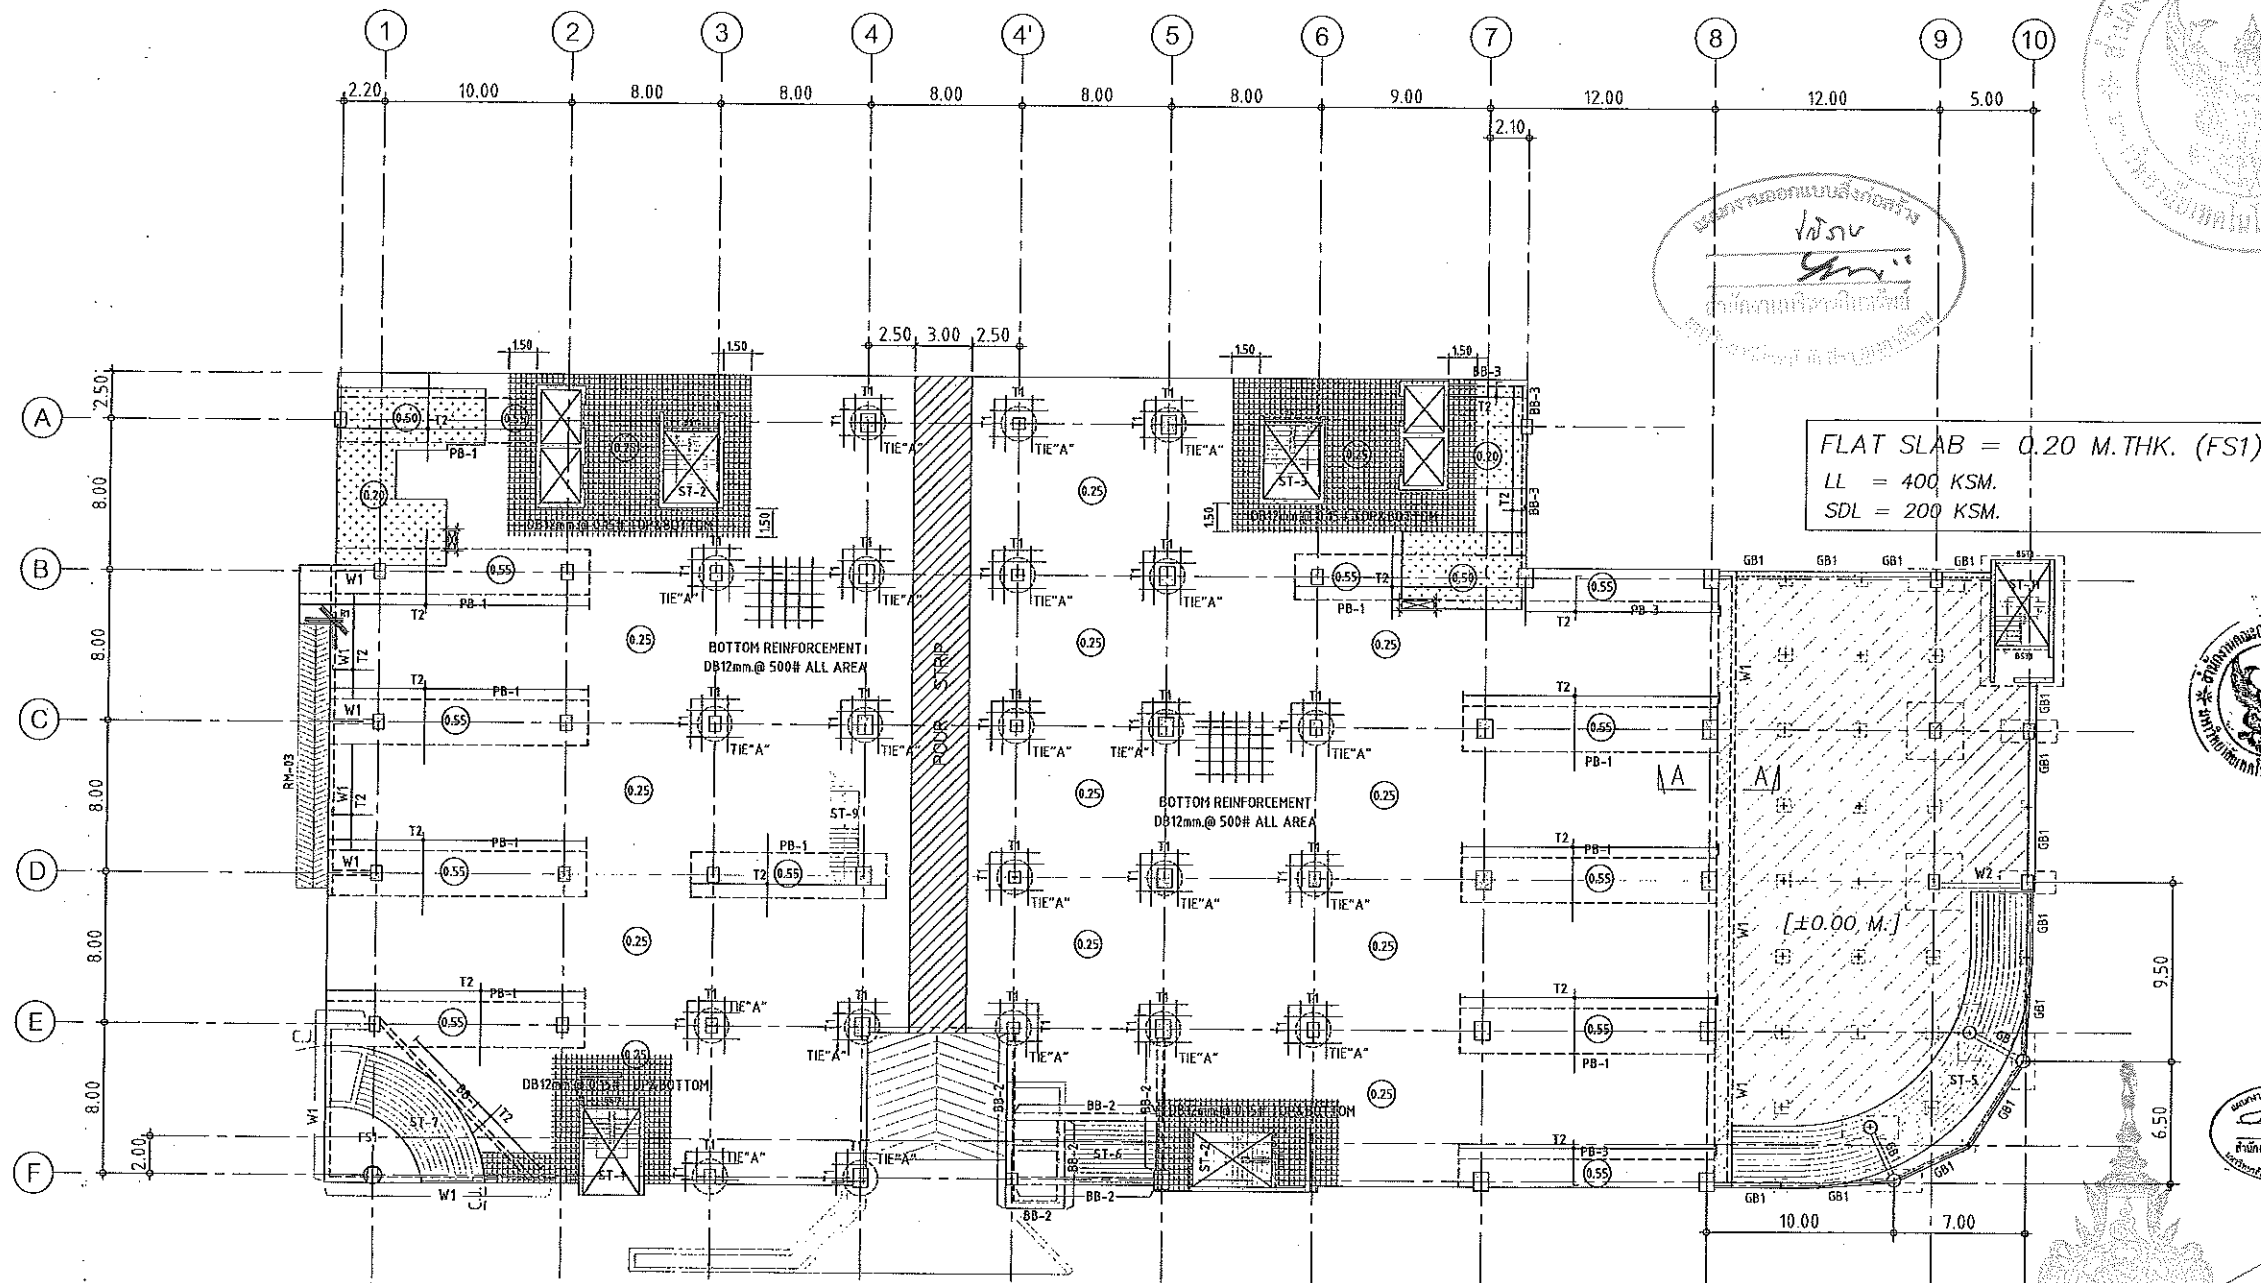


JOB NO. RNS-5907
 PROJECT
 โครงการออกแบบอาคารเรียนรวม
 และปฏิบัติการวิชาสห
 OWNER
 มหาวิทยาลัยเทคโนโลยีราชมงคลธัญบุรี
 วิทยาเขตขอนแก่น
 LOCATION
 มหาวิทยาลัยเทคโนโลยีราชมงคลธัญบุรี
 วิทยาเขตขอนแก่น
 DESIGN TEAM



RENOVATE SPACE CO., LTD
 449 SUKHUMVIT 63 (EKKAMAI 21) KLONGTONNAU WATTANA 10110
 Tel. (66 2) 711-5637 Fax. (66 2) 711-5763
 E-MAIL : info@space.co.th Web Site : www.space.co.th

ARCHITECTS DESIGNERS	SIGNATURE
วิมลวิทย์ สุทธิพันธ์ ๖-๒๑.๔๘๒	<i>[Signature]</i>
วิมลวิทย์ สุทธิพันธ์ ๖-๒๑.๔๘๒	<i>[Signature]</i>
วิมลวิทย์ สุทธิพันธ์ ๖-๒๑.๔๘๒	<i>[Signature]</i>
PROJECT ARCHITECT	SIGNATURE
วิมลวิทย์ สุทธิพันธ์ ๖-๒๑.๔๘๒	<i>[Signature]</i>
INTERIOR DESIGNERS	SIGNATURE
LANDSCAPE DESIGNERS	SIGNATURE
STRUCTURAL ENGINEERS	SIGNATURE
เฉลิมศักดิ์ ธีรานุพัทธ์ ๖๒18๖๓	<i>[Signature]</i>
CIVIL ENGINEERS	SIGNATURE
เมธีศักดิ์ จุฬานนท์ ๖๒1๙๖๒๔	<i>[Signature]</i>
เมธีศักดิ์ จุฬานนท์ ๖๒1๙๖๒๔	<i>[Signature]</i>
ELECTRIC ENGINEERS	SIGNATURE
ไพรัช ตรีวิทย์ ๖๒๑๘๒๕	<i>[Signature]</i>
MECHANICAL ENGINEERS	SIGNATURE
ปัทมา จันทโชติ ๖๒๑๘๖๑๓	<i>[Signature]</i>
SANITARY ENGINEERS	SIGNATURE
ณรงค์ จิตต์จูงเกียรติ ๖๒ ๔๘	<i>[Signature]</i>
วิมลวิทย์ สุทธิพันธ์ ๖๒ ๑๕๑	<i>[Signature]</i>
REVISIONS	DATE

แปลนเหล็กเสริมพื้นชั้นที่ 1
 มาตรฐาน
 1:200

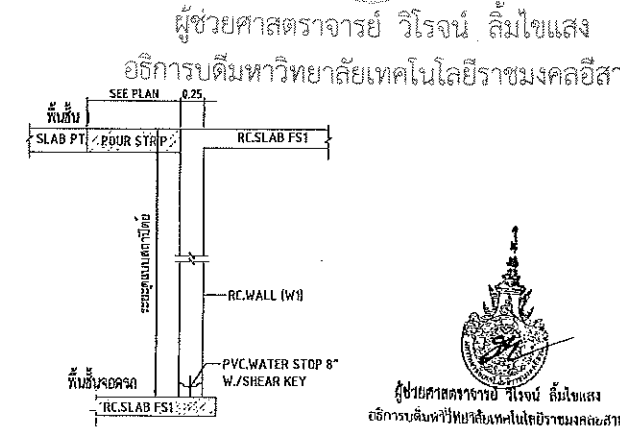

SECTION A-A
 SCALE NTS.

- NOTES:
- ALL DIMENSIONS ARE IN METER (m).
 - LOADING
 LL = 400 kg/m.²
 SDL = 200 kg/m.²
 - THICKNESS OF SLABS ARE GIVEN IN ○.
 - PROFILE OF TENDON MEASURED FROM SOFFIT OF SLAB.
 - RC. STRUCTURE
 - DROP 0.05 m.


TOP REINFORCEMENT

NAME	DETAIL	LENGTH & SHAPE
T1	15-DB12mm. @ 0.10	1500, 1500, 1500, +0.15
T2	DB12mm. @ 0.20	1000, 1000, 1000, +0.15

BOTTOM REINFORCEMENT
 DB12mm. @500m.# TYPICAL ALL AREA
 R1 = 3-DB20mm.@100 (T&B) ; L=2.00 m.
 หมายเหตุ :
 -ช่องที่ตำแหน่งเสาให้เปลี่ยนเป็นฝั่ Sleeve แทนทั้งหมด
 -ท้องน้ำและระเบียง ลดระดับ 0.05 ม.

ผู้ช่วยศาสตราจารย์ วิโรจน์ ลิ้มไขแสง
 อธิการบดีมหาวิทยาลัยเทคโนโลยีราชมงคลธัญบุรี
 1. เมื่อก่อสร้างในบริเวณที่แสดงบนแปลนนี้ให้ปฏิบัติตามข้อกำหนด
 วิชาวิศวกรรมโยธา หรือสาขาที่เกี่ยวข้อง วิศวกรต้องตรวจสอบความ
 สอดคล้องของแปลนกับแบบแปลนที่ออกให้โดยวิศวกรโยธา
 2. ให้ใช้เหล็กเสริมที่แสดงไว้บนแปลนนี้ให้ตรงตามแปลน
 3. ระยะห่างจากเสาเข็มหรือคาน้ำดินในแปลนนี้ให้ปฏิบัติตามแบบแปลน
 โดยผู้รับจ้างก่อสร้างจากสถาปนิก และวิศวกรโยธา
 4. หมายเหตุแปลนนี้เป็นแบบแปลน วิชาช่างโยธาแบบ SHOP DRAWING
 ผู้รับจ้างก่อสร้างและวิศวกรโยธาต้องปฏิบัติตามข้อกำหนดของ
 หน่วยงานที่เกี่ยวข้องทุกประการ

แบบก่อสร้าง
 DRAWING TITLE SCALE
 แปลนพื้นชั้น 1 (เหล็กเสริมพื้น)
 DRAWN R-SPACE STAFF DRAWING NO.
 CHECKED ST-08
 APPROVED
 DATE 24 / 05 / 59 TOTAL
 FILE :
 Notes
 This Drawing is Copyrighted. All Contractors must check all dimensions on site.
 Only figured dimensions and grid lines are to be worked from. Discrepancies
 must be reported immediately to the Architect or Engineer concerned
 before proceeding.

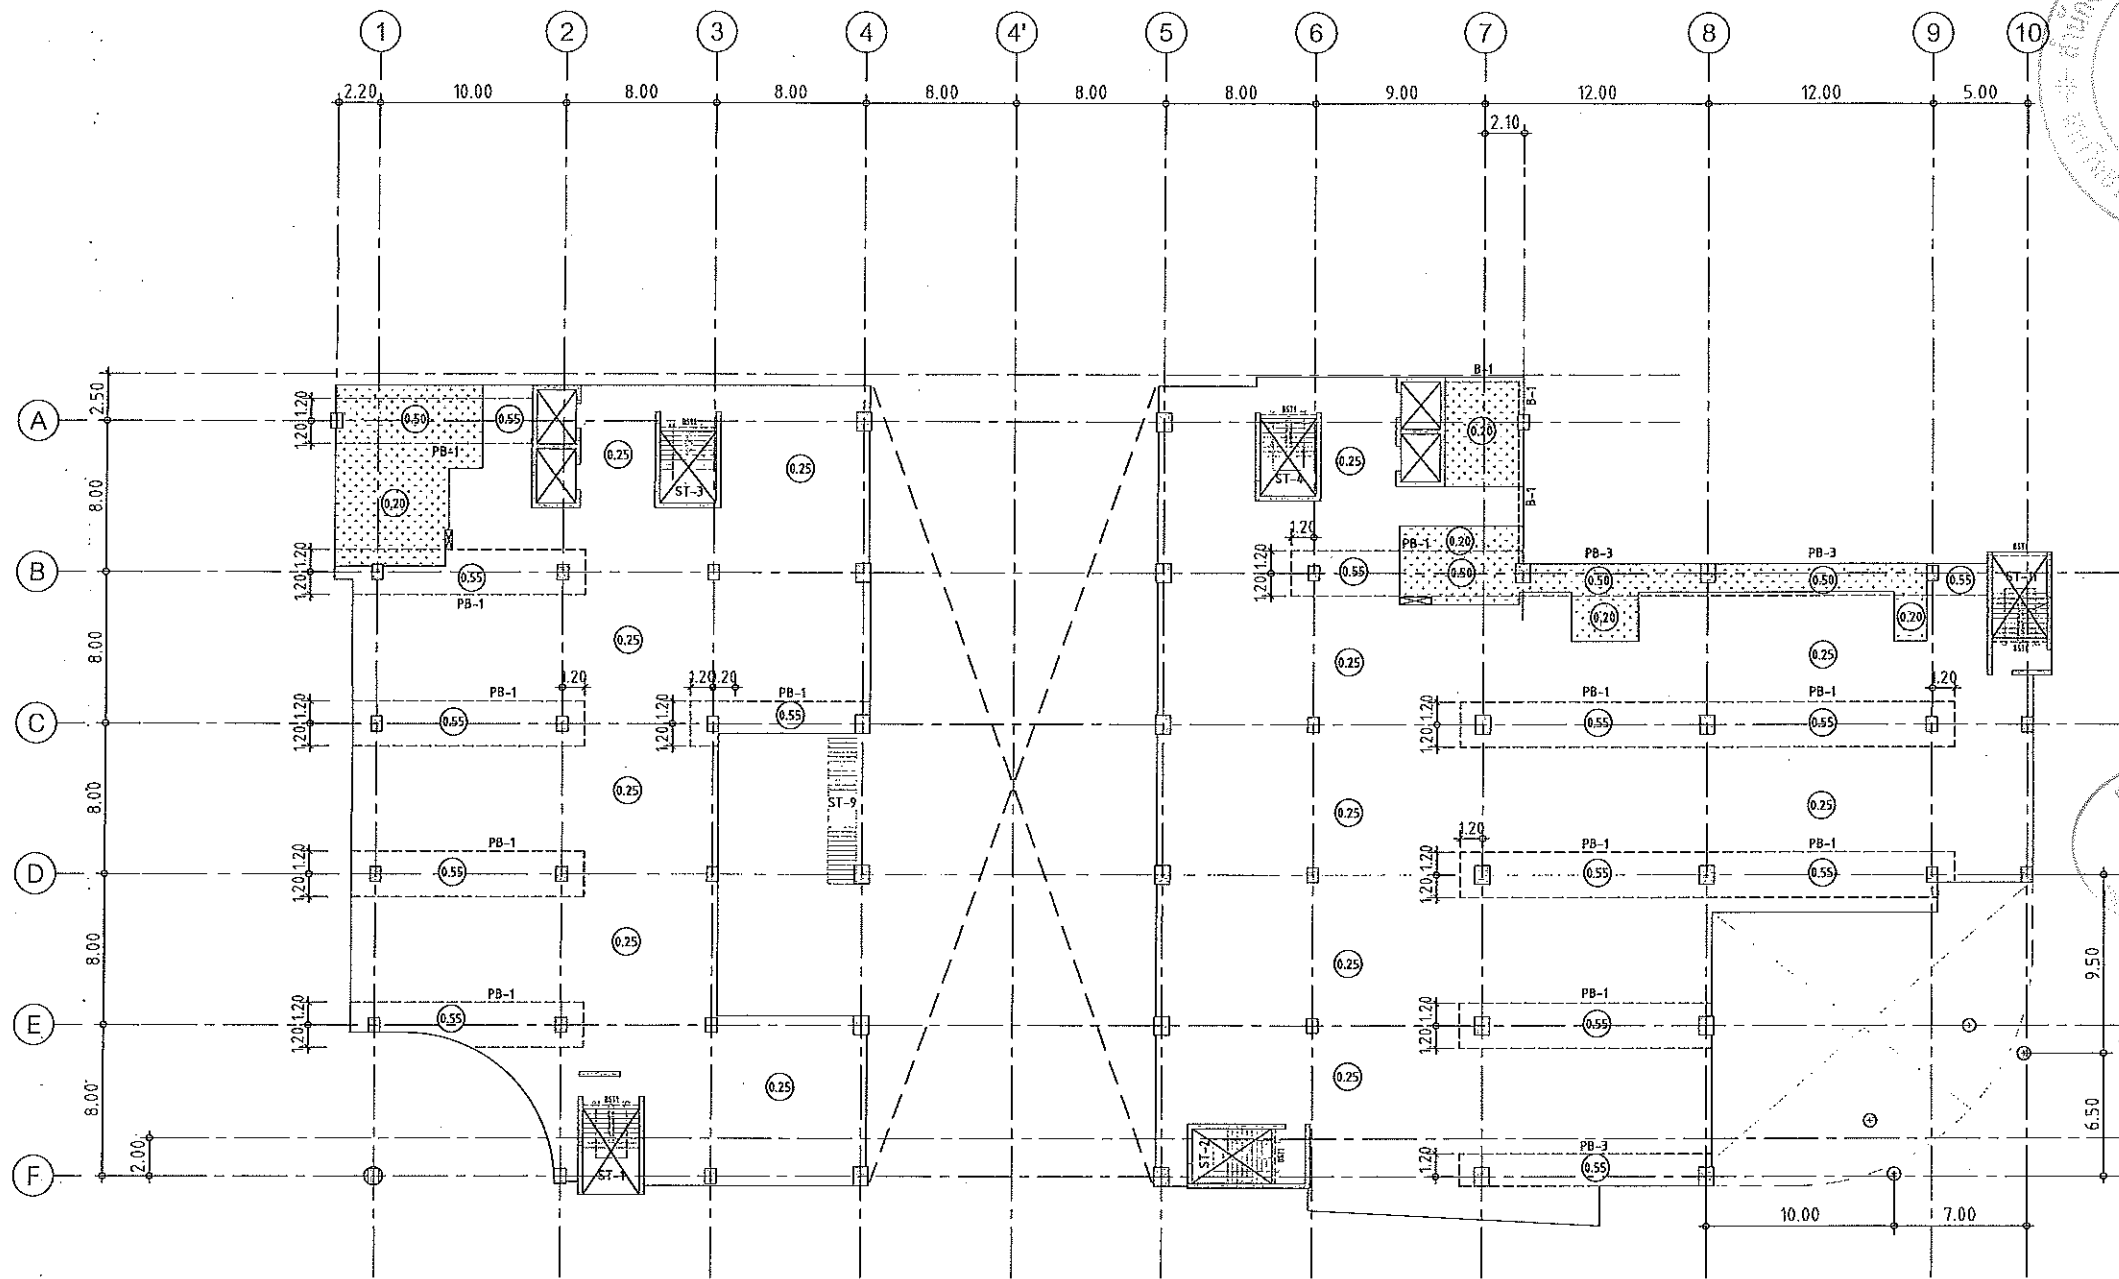

แปลนพื้นชั้นลอย
 มาตรฐาน 1:200

NOTES:

1. ALL DIMENSIONS ARE IN METER (m.)
2. LOADING
 LL. = 400 kg/m.²
 SDL. = 200 kg/m.²
3. THICKNESS OF SLABS ARE GIVEN IN ○.
4. PROFILE OF TENDON MEASURED FROM SOFFIT OF SLAB.
5. RC. STRUCTURE
6. DROP 0.05 m.

ผู้ช่วยศาสตราจารย์ วิโรจน์ ลิ้มไขแสง
 อธิการบดีมหาวิทยาลัยเทคโนโลยีราชมงคลธัญบุรี

ผู้ช่วยศาสตราจารย์ วิโรจน์ ลิ้มไขแสง
 อธิการบดีมหาวิทยาลัยเทคโนโลยีราชมงคลธัญบุรี



แผนงานออกแบบสิ่งก่อสร้าง
 วิโรจน์
 อธิการบดีมหาวิทยาลัยเทคโนโลยีราชมงคลธัญบุรี



JOB NO. RNS-5907
 PROJECT
 โครงการออกแบบอาคารเรียนรวม
 และปฏิบัติภารกิจการวิชาชีพ
 OWNER
 มหาวิทยาลัยเทคโนโลยีราชมงคลธัญบุรี
 วิทยาเขตขอนแก่น
 LOCATION
 มหาวิทยาลัยเทคโนโลยีราชมงคลธัญบุรี
 วิทยาเขตขอนแก่น
 DESIGN TEAM
renovatespace
 ARCHITECTURE • INTERIOR • EXHIBITION • RENOVATION
 RENOVATE SPACE CO.,LTD
 449 SUKHUMVIT 63 (EKKAMAI 21) KLONGTONNAI WATTANA 10110
 Tel. (66 2) 711 - 5637 Fax. (66 2) 711 - 5763
 E-MAIL : info@space.co.th Web Site : www.space.co.th


ARCHITECTS DESIGNERS	SIGNATURE
วิโรจน์ ลิ้มไขแสง ๑-ธค.๕๒	<i>[Signature]</i>
สิริ ศกดิ์พิศ ๓-ธค.๕๒	<i>[Signature]</i>
สุทัศน์ ฤกษ์จันทร์ ๓-ธค.๕๒	<i>[Signature]</i>
สุทัศน์ ฤกษ์จันทร์ ๓-ธค.๕๒	<i>[Signature]</i>
PROJECT ARCHITECT	SIGNATURE
สุทัศน์ ฤกษ์จันทร์ ๓-ธค.๕๒	<i>[Signature]</i>
INTERIOR DESIGNERS	SIGNATURE
LANDSCAPE DESIGNERS	SIGNATURE
STRUCTURAL ENGINEERS	SIGNATURE
ชัชวาลย์ ชื่นชูพัฒนา ๑๒/๒๕๖๓	<i>[Signature]</i>
CIVIL ENGINEERS	SIGNATURE
สุวิทย์ ชื่นชูพัฒนา ๑๒/๒๕๖๓	<i>[Signature]</i>
สุวิทย์ ชื่นชูพัฒนา ๑๒/๒๕๖๓	<i>[Signature]</i>
ELECTRIC ENGINEERS	SIGNATURE
ไพรัช คงศิริกุลพัฒนา ๑๒/๒๕๖๓	<i>[Signature]</i>
MECHANIC ENGINEERS	SIGNATURE
ปัทมา ชื่นชูพัฒนา ๑๒/๒๕๖๓	<i>[Signature]</i>
SANITARY ENGINEERS	SIGNATURE
ไพรัช คงศิริกุลพัฒนา ๑๒/๒๕๖๓	<i>[Signature]</i>
ไพรัช คงศิริกุลพัฒนา ๑๒/๒๕๖๓	<i>[Signature]</i>
REVISIONS	DATE

คำแนะนำ

1. แผนก่อสร้างนี้เป็นทรัพย์สินของมหาวิทยาลัยเทคโนโลยีราชมงคลธัญบุรี วิทยาเขตขอนแก่น หรือหน่วยงานที่เกี่ยวข้อง โปรดส่งคืนเอกสารและลายเซ็นของมหาวิทยาลัยฯ เมื่อมีงานนำไปใช้ในการก่อสร้างเรียบร้อยแล้ว
2. ไม่ใช้คำอธิบายที่ทับซ้อนกัน ห้ามคัดลอกแบบ
3. ระยะเวลาในการแก้ไขข้อผิดพลาดจะใช้เวลาตั้งแต่ ๓ วันขึ้นไปขึ้นอยู่กับความจำเป็น
4. ระยะเวลาปฏิบัติงานในแต่ละวัน มีทั้งที่ลงแบบแบบ SHOP DRAWING คือลงแบบตามและควบคุมงานตรวจงานจากงานเขียนแบบและควบคุมงานตามค่าเขียนแบบทุกครั้ง

DRAWING TITLE	SCALE
แปลนพื้นชั้นลอย	
DRAWN	DRAWING NO.
RSPACE STAFF	ST-09
CHECKED	
APPROVED	
DATE	TOTAL
24/05/59	

Notes
 This Drawing is Copyrighted. All Contractors must check all dimensions on site. Only figured dimensions and grid lines are to be worked from. Discrepancies must be reported immediately to the Architect or Engineer concerned before proceeding.

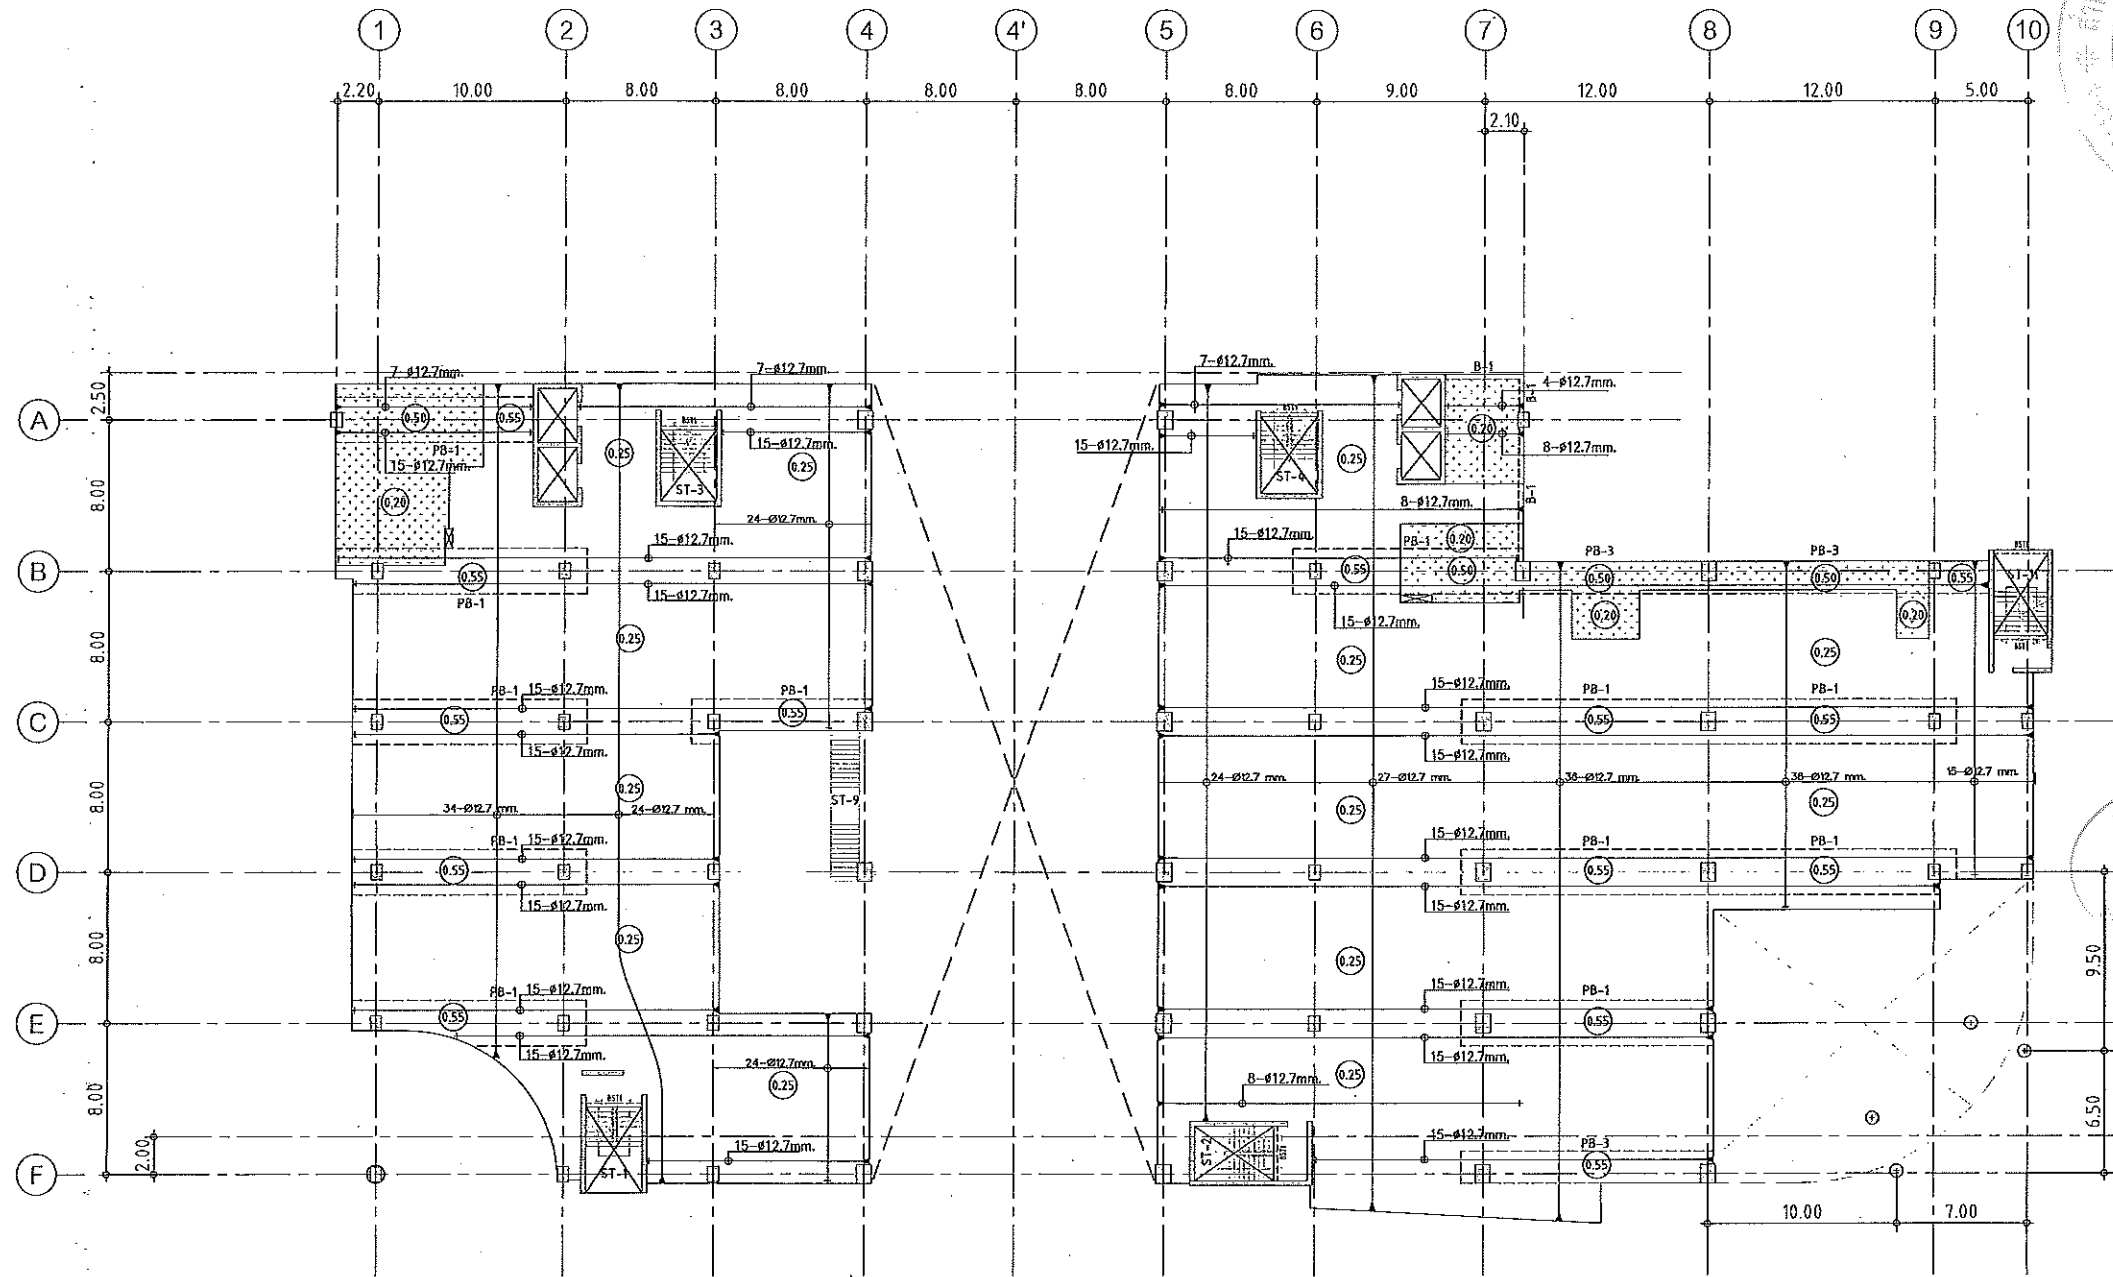

JOB NO. RNS-5907
 PROJECT
 โครงการออกแบบอาคารเรียนรวม
 และปฏิบัติการวิชาชีพ
 OWNER
 มหาวิทยาลัยเทคโนโลยีราชมงคลธัญบุรี
 วิทยาเขตขอนแก่น
 LOCATION
 มหาวิทยาลัยเทคโนโลยีราชมงคลธัญบุรี
 วิทยาเขตขอนแก่น
 DESIGN TEAM



RENOVATE SPACE CO., LTD
 449 SUKHUMVIT 63 (EKKAMAI 21) KLONGTONNAI WATTANA 10110
 Tel. (66 2) 711-5837 Fax. (66 2) 711-5753
 E-MAIL : info@space.co.th Web Site : www.space.co.th

ARCHITECTS DESIGNERS	SIGNATURE
จิรภูมิ สุทธิพันธุ์ 9-84482	
ธีรพล นิต 8-812137	
สุทัศน์ กาญจนพันธ์ 8-847228	
PROJECT ARCHITECT	SIGNATURE
สุทัศน์ กาญจนพันธ์ 8-847228	
INTERIOR DESIGNERS	SIGNATURE
LANDSCAPE DESIGNERS	SIGNATURE
STRUCTURAL ENGINEERS	SIGNATURE
เชวินท์ ธีรพงษ์พัฒน์ 81873	
CIVIL ENGINEERS	SIGNATURE
เชษฐังค์ จุฑามทรัพย์ 848924	
เชษฐังค์ จุฑามทรัพย์ 848903	
ELECTRIC ENGINEERS	SIGNATURE
โกวิท ตรีสุทธิกุลวัฒนา 825	
MECHANIC ENGINEERS	SIGNATURE
ปัญญา จันทโชติวงค์ 812613	
SANITARY ENGINEERS	SIGNATURE
ณรงค์ ธีรพงษ์พัฒน์ 8148	
ธีรภา อธิพงศ์ 81169	
REVISIONS	DATE

แผ่นงานออกแบบสิ่งก่อสร้าง
 วิศวกรรม
 สำนักเทคนิคการก่อสร้าง
 วิศวกรรมศาสตราจารย์ วิโรจน์ ลิ้มไขแสง

แปลนลวดอัดแรงพื้นชั้นลอย
 มาตรฐาน 1:200


- NOTES:
- ALL DIMENSIONS ARE IN METER (m.)
 - LOADING
 LL. = 400 kg/m.²
 SDL. = 200 kg/m.²
 - THICKNESS OF SLABS ARE GIVEN IN ○.
 - PROFILE OF TENDON MEASURED FROM SOFFIT OF SLAB.
 - RC. STRUCTURE
 - DROP 0.05 m.

ผู้ช่วยศาสตราจารย์ วิโรจน์ ลิ้มไขแสง
 อธิการบดีมหาวิทยาลัยเทคโนโลยีราชมงคลธัญบุรี
 ผู้ช่วยศาสตราจารย์ วิโรจน์ ลิ้มไขแสง
 อธิการบดีมหาวิทยาลัยเทคโนโลยีราชมงคลธัญบุรี

แบบก่อสร้าง

DRAWING TITLE	SCALE
แปลนพื้นชั้นลอย (ลวดอัดแรง)	
DRAWN R-SPACE STAFF	DRAWING NO.
	ST-10
CHECKED	APPROVED
DATE	TOTAL
24/05/59	
FILE:	

Notes
 This Drawing is Copyrighted. All Contractors must check it's dimensions on site.
 Only agreed dimensions and grid lines are to be worked from. Discrepancies
 must be reported immediately to the Architect or Engineer concerned
 before proceeding.

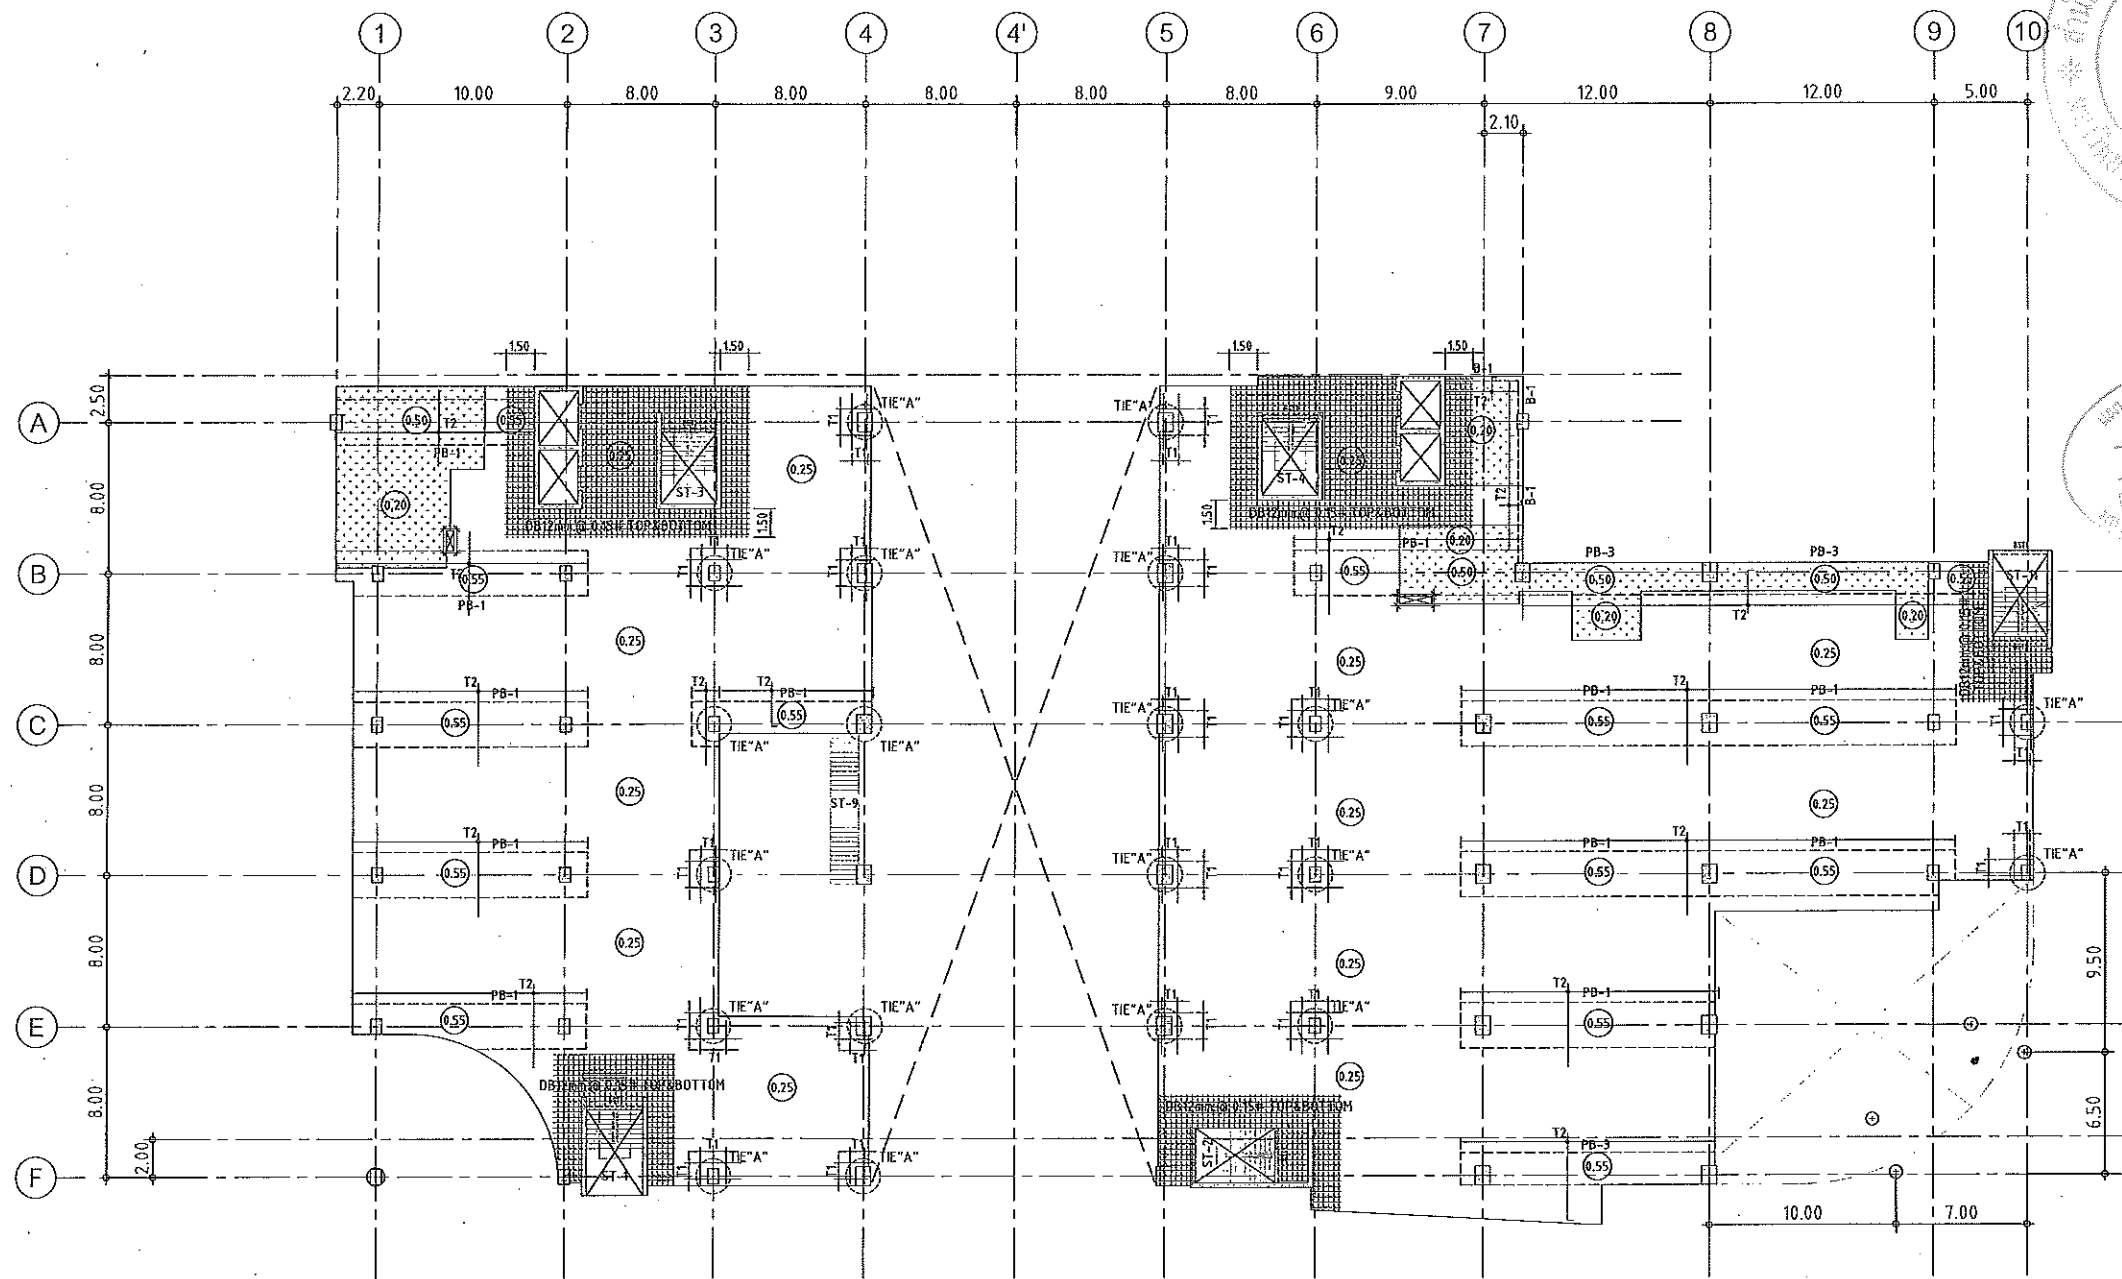

แปลนเหล็กเสริมพื้นชั้นลอย
มาตราส่วน 1:200

NOTES:

- ALL DIMENSIONS ARE IN METER (m.)
- LOADING

LL.	=	400 kg/m ²
SDL.	=	200 kg/m ²
- THICKNESS OF SLABS ARE GIVEN IN ○.
- PROFILE OF TENDON MEASURED FROM SOFFIT OF SLAB.
- RC. STRUCTURE
- DROP 0.05 m.

TOP REINFORCEMENT



NAME	DETAIL	LENGTH & SHAPE
T1	15-DB12mm. @ 0.10	1500 — 1500 — 1500 — 0.15
T2	DB12mm. @ 0.20	1000 — 1000 — 1000 — 0.15

BOTTOM REINFORCEMENT

DB12mm. @500m.# TYPICAL ALL AREA
R1 = 3-DB20mm.@100 (T&B) ; L=2.00 m.

หมายเหตุ :

- ช่องที่ตำแหน่งเสาให้เปลี่ยนเป็นฝั่ง SLEEVE แทนทั้งหมด
- ห้องบันไดและระเบียง ลดระดับ 0.05 ม.

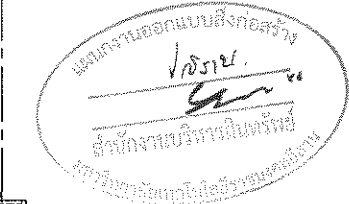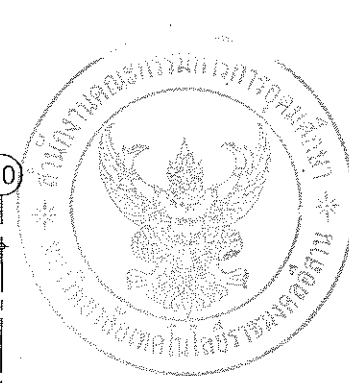

JOB NO. RNS-5907
PROJECT
โครงการออกแบบอาคารเรียนรวม
และปฏิบัติการวิชาชีพ

OWNER
มหาวิทยาลัยเทคโนโลยีราชมงคลธัญบุรี
วิทยาเขตดอนแก่น

LOCATION
มหาวิทยาลัยเทคโนโลยีราชมงคลธัญบุรี
วิทยาเขตดอนแก่น

DESIGN TEAM
renovatespace
ARCHITECTURE • INTERIOR • EXHIBITION • RENOVATION

RENOVATE SPACE CO.,LTD
448 SUKHUMVIT 63 (EKKAMAI 2) KJLONGTONNAU WATTANA 10110
Tel. (66 2) 711-5637 Fax. (66 2) 711-5763
E-MAIL : info@space.co.th Web Site : www.space.co.th

ARCHITECTS DESIGNERS	SIGNATURE
วิทย์ ฐิติพร 9-ธก.462	
ธีร วัฒนกิจ 9-ธก.2137	
ศุภิน ฤกษ์นิพนธ์ 9-ธก.7226	
PROJECT ARCHITECT	SIGNATURE
ศุภิน ฤกษ์นิพนธ์ 9-ธก.7226	

INTERIOR DESIGNERS	SIGNATURE

LANDSCAPE DESIGNERS	SIGNATURE

STRUCTURAL ENGINEERS	SIGNATURE
อดิษฐ์ อธิพานิช 961873	

CIVIL ENGINEERS	SIGNATURE
เมธีพงศ์ ชูธรรมพร 889624	
เมธีพงศ์ ชูธรรมพร 881503	

ELECTRIC ENGINEERS	SIGNATURE
ไพรัช สวัสดิ์สุวัฒนา 948 825	

MECHANIC ENGINEERS	SIGNATURE
ปัทมา จันทิมา 88 2613	

SANITARY ENGINEERS	SIGNATURE
ณรงค์ จิตร์จุงจิทธิ 98 48	
ธีรชาติ อารองค์ 88 169	

REVISIONS	DATE

คำแนะนำ

- แบบก่อสร้างนี้เป็นทรัพย์สินของมหาวิทยาลัยเทคโนโลยีราชมงคลธัญบุรี วิทยาเขตดอนแก่น ซึ่งสามารถมีหรือไม่มีอยู่ก็ได้ โดยผู้รับจ้างต้องปฏิบัติตามข้อกำหนดของมหาวิทยาลัยฯ มิฉะนั้นมหาวิทยาลัยฯ จะไม่มีการรับประกันหรือรับผิดชอบ
- ให้ใช้วัสดุหรือวัสดุที่มีคุณภาพตามที่กำหนดไว้
- รายละเอียดการก่อสร้างและแบบแปลนจะแสดงในแบบแปลนที่แนบมาซึ่งจะได้รับการแก้ไขปรับปรุงตามความต้องการของมหาวิทยาลัยฯ
- โดยทางปฏิบัติงานก่อสร้างนี้ มีรับจ้างก่อสร้างแบบ SHOP DRAWING ส่วนแบบแปลนและแบบแปลนที่แนบมาซึ่งจะได้รับการแก้ไขปรับปรุงตามความต้องการของมหาวิทยาลัยฯ

แบบก่อสร้าง

DRAWING TITLE	SCALE
แปลนพื้นชั้นลอย (เหล็กเสริมพื้น)	

DRAWN	RSPACE STAFF	DRAWING NO.
CHECKED		ST-11

APPROVED	DATE	TOTAL
	24/05/59	

DATE	TOTAL


FILE :

Notes
This Drawing is Copyrighted. All Contractors must check all dimensions on site. Only figured dimensions and grid lines are to be worked from. Discrepancies must be reported immediately to the Architect or Engineer concerned before proceeding.



ผู้ช่วยศาสตราจารย์ วิโรจน์ ลิ้มไขแสง
อธิการบดีมหาวิทยาลัยเทคโนโลยีราชมงคลธัญบุรี



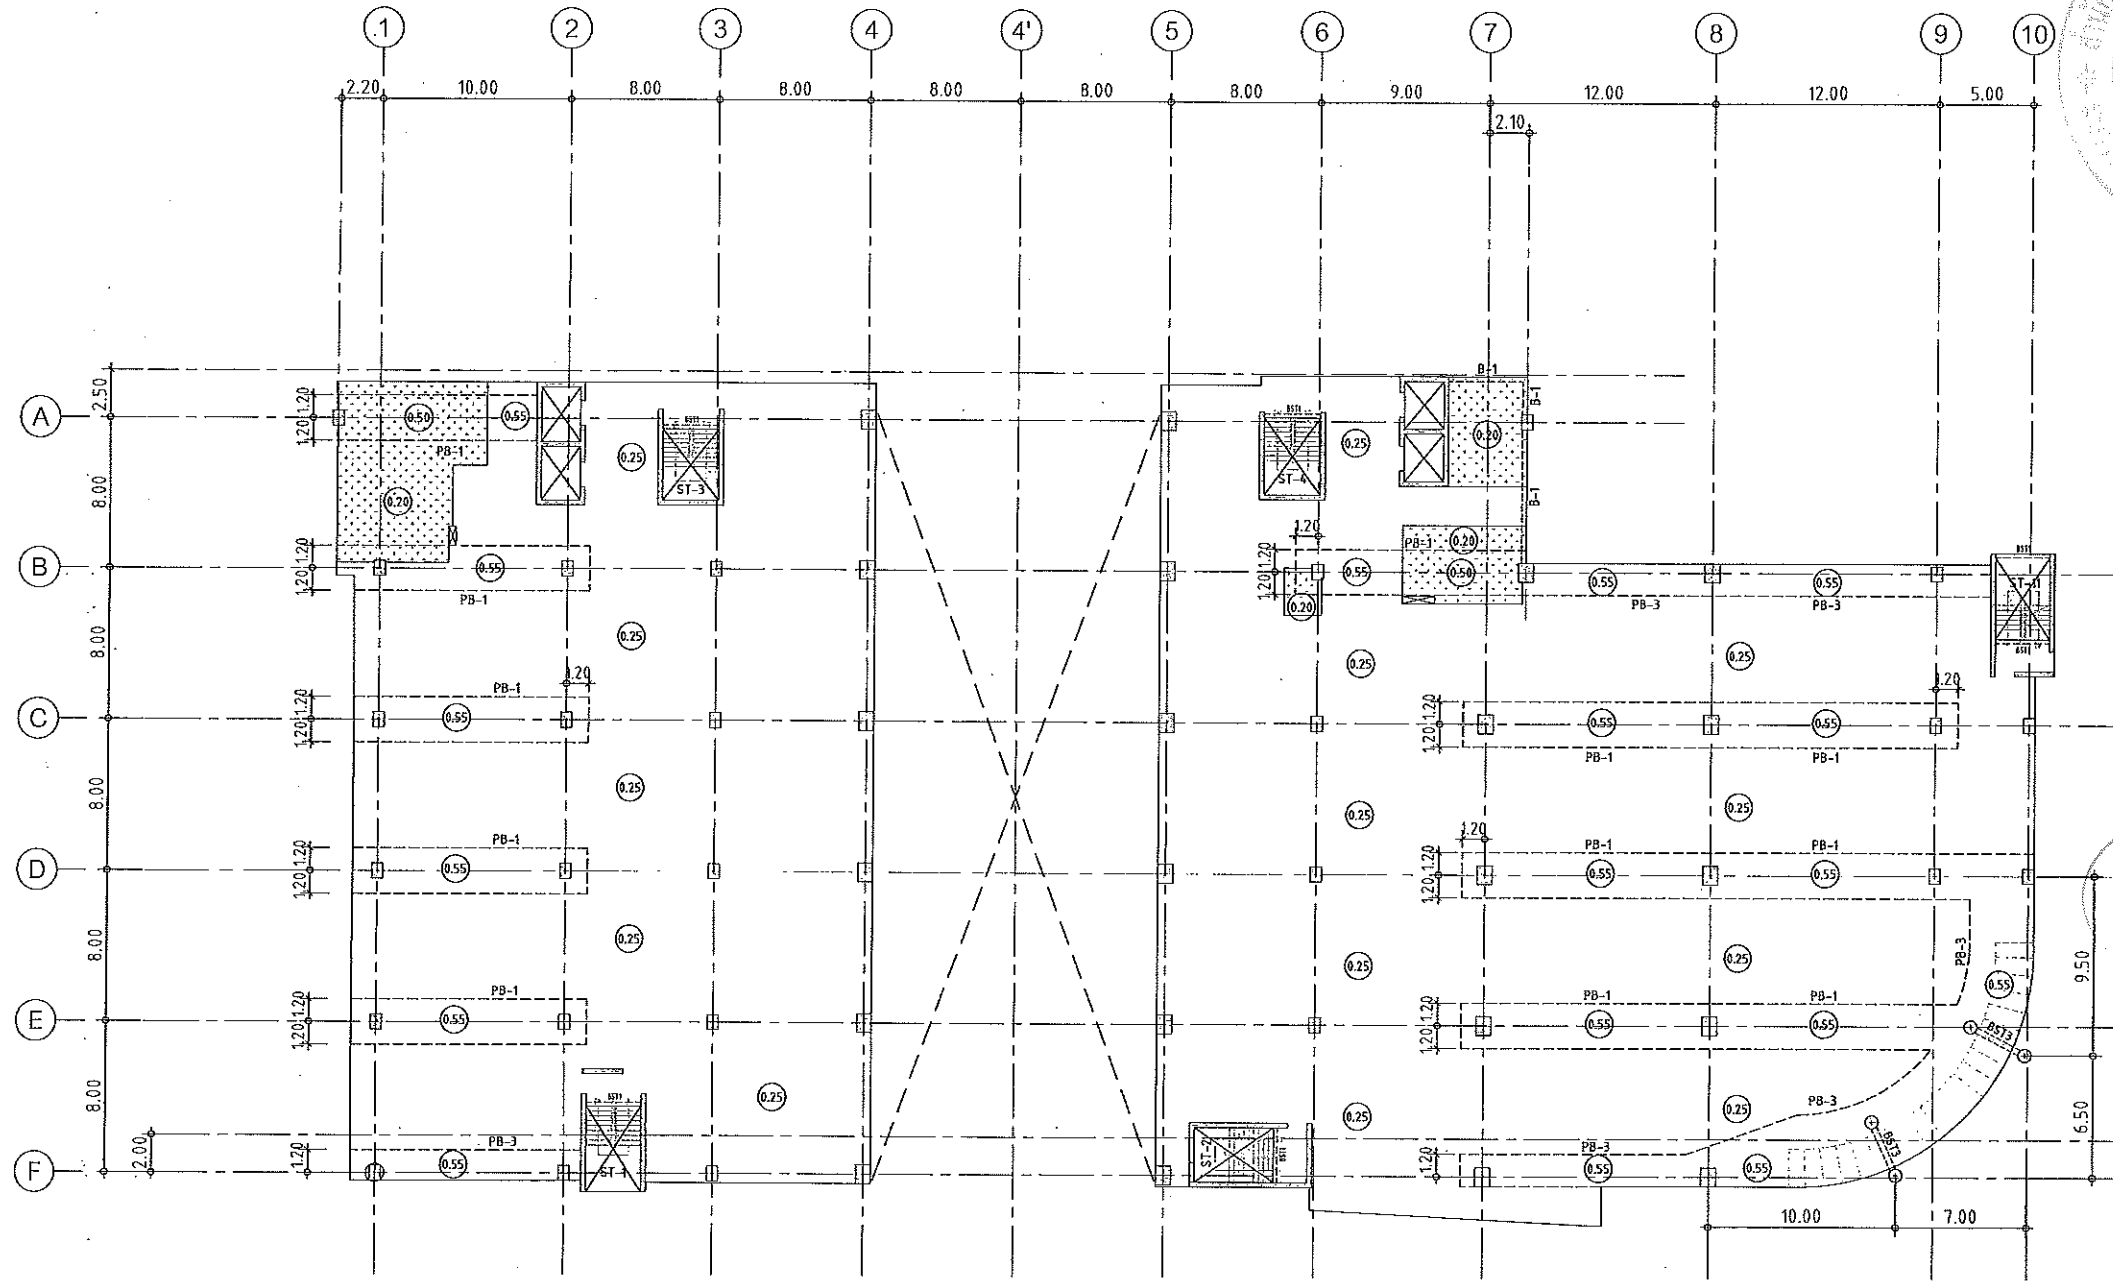


แปลนพื้นที่ 2
 มาตรฐาน 1:200

- NOTES:**
1. ALL DIMENSIONS ARE IN METER (m.)
 2. LOADING
 LL. = 400 kg/m.²
 SDL. = 200 kg/m.²
 3. THICKNESS OF SLABS ARE GIVEN IN ○.
 4. PROFILE OF TENDON MEASURED FROM SOFFIT OF SLAB.
 5. RC. STRUCTURE
 6. DROP 0.05 m.

ผู้ช่วยศาสตราจารย์ วิโรจน์ ลิ้มไขแสง
 อธิการบดีมหาวิทยาลัยเทคโนโลยีราชมงคลธัญบุรี

ผู้ช่วยศาสตราจารย์ วิโรจน์ ลิ้มไขแสง
 อธิการบดีมหาวิทยาลัยเทคโนโลยีราชมงคลธัญบุรี

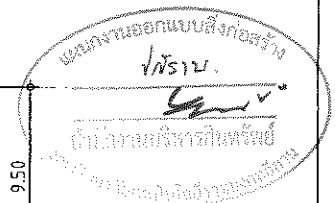

JOB NO. RNS-5807
 PROJECT
 โครงการออกแบบอาคารเรียนรวม
 และปฏิบัติการวิชาชีพ

OWNER
 มหาวิทยาลัยเทคโนโลยีราชมงคลธัญบุรี
 วิทยาเขตขอนแก่น

LOCATION
 มหาวิทยาลัยเทคโนโลยีราชมงคลธัญบุรี
 วิทยาเขตขอนแก่น

DESIGN TEAM
renovatespace
 ARCHITECTURE • INTERIOR • EXHIBITION • RENOVATION


RENOVATE SPACE CO.,LTD
 449 SUKHUMVIT 63 (EKKAMAI 21) KLONGTONNAU WATTANA 10110
 Tel. (66 2) 711-5837 Fax. (66 2) 711-5763
 E-MAIL: info@space.co.th Web Site: www.space.co.th

ARCHITECTS DESIGNERS	SIGNATURE
วิโรจน์ ลิ้มไขแสง 9-ธค.482	
ธีร ชาติภักดิ์ 4-ธค.2137	
สุวัฒน์ ภาณุพันธ์ 7-ธค.2220	
PROJECT ARCHITECT	SIGNATURE
สุวัฒน์ ภาณุพันธ์ 7-ธค.2220	
INTERIOR DESIGNERS	SIGNATURE
LANDSCAPE DESIGNERS	SIGNATURE
STRUCTURAL ENGINEERS	SIGNATURE
ฉัตรชัย ธีรชาติภักดิ์ 9ธค1873	
CIVIL ENGINEERS	SIGNATURE
เชษฐศักดิ์ จุฑามณีพรชัย 25ธค24	
เชษฐศักดิ์ จุฑามณีพรชัย 25ธค1503	
ELECTRIC ENGINEERS	SIGNATURE
ไพรัช ธรรมศิริกุลดิมา 24ธค 25	
MECHANIC ENGINEERS	SIGNATURE
ปัญญา จันทวีโรจน์ 24ธค 2013	
SANITARY ENGINEERS	SIGNATURE
ณรงค์ จิตต์จุงเฒ่า 24ธค 48	
วิภา ชาญสงฆ์ 24ธค 169	
REVISIONS	DATE

คำแนะนำ
 1.แบบก่อสร้างนี้เป็นทรัพย์สินของมหาวิทยาลัยเทคโนโลยีราชมงคลธัญบุรี
 2.โครงการออกแบบอาคารเรียนรวม และปฏิบัติการวิชาชีพ
 3.ให้ใช้ค่าตัดเหล็กที่หน้าคานและหน้าเสาเข็มตามที่กำหนด
 4.ผู้รับจ้างต้องปฏิบัติตามแบบก่อสร้างทุกประการ และรับผิดชอบ
 5.ก่อนการปฏิบัติงานให้แจ้งงาน อนุมัติจากแบบ SHOP DRAWING
 6.ผู้ควบคุมงานและคณะกรรมการตรวจงานจากผู้รับจ้างและผู้ควบคุมงาน
 7.ก่อนการดำเนินงานทุกครั้ง

แบบก่อสร้าง	
DRAWING TITLE	SCALE
แปลนพื้นที่ 2	
DRAWN R-SPACE STAFF	DRAWING NO.
CHECKED	ST-12
APPROVED	
DATE 24/05/59	TOTAL

Notes
 This Drawing is Copyrighted. All Contractors must check all dimensions on site.
 Only figured dimensions and grid lines are to be used from Discrepancies
 must be reported immediately to the Architect or Engineer concerned
 before processing.

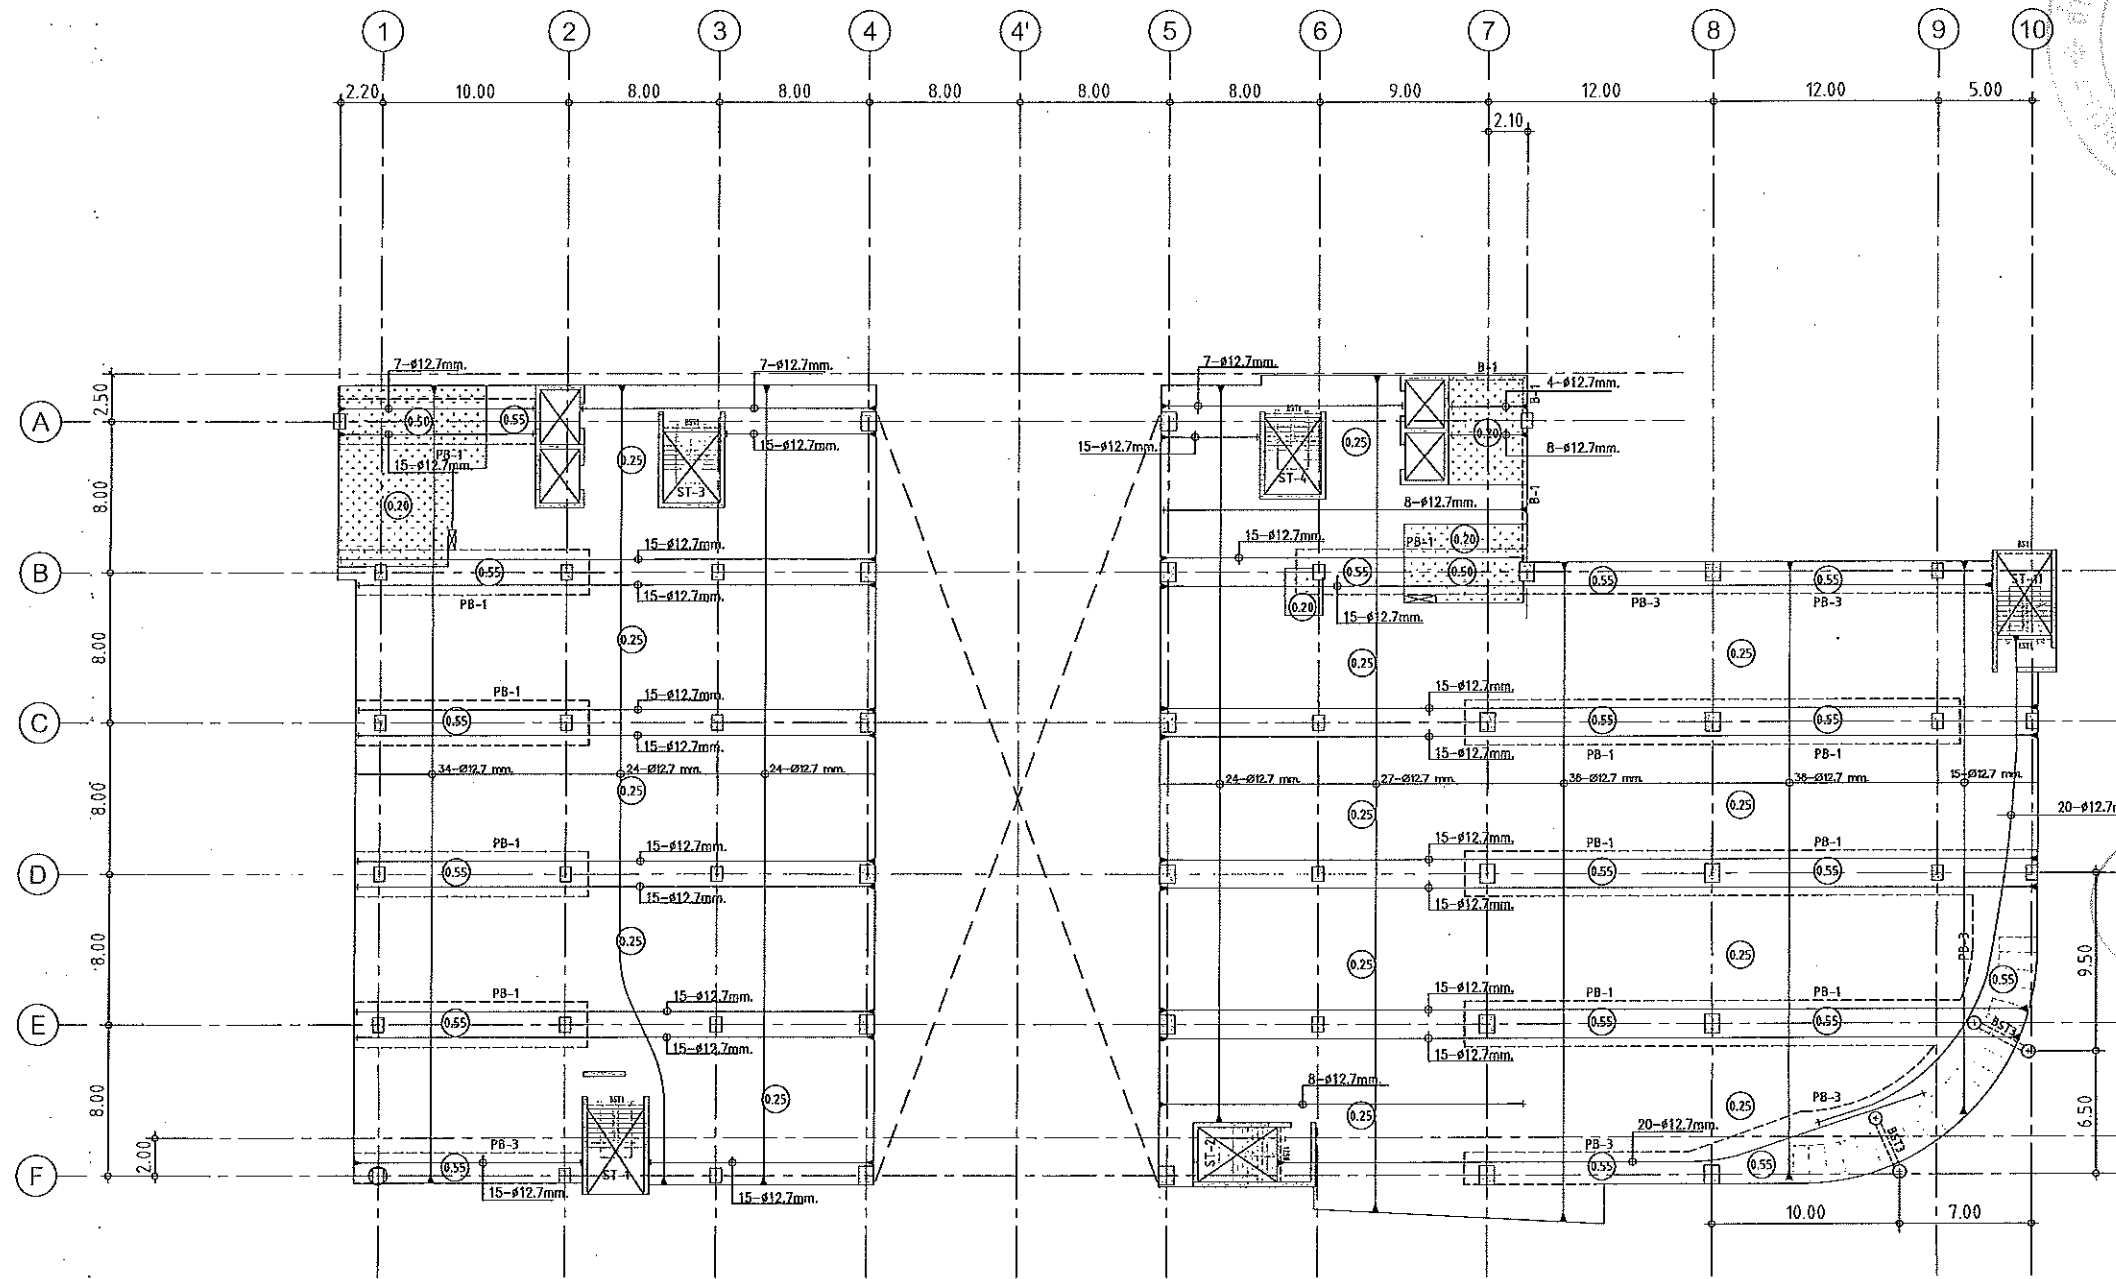

แปลนลวดอัดแรงพื้นชั้นที่ 2
มาตราส่วน 1:200


NOTES:

1. ALL DIMENSIONS ARE IN METER (m.)
2. LOADING

LL.	=	400 kg/m ²
SDL.	=	200 kg/m ²
3. THICKNESS OF SLABS ARE GIVEN IN ○.
4. PROFILE OF TENDON MEASURED FROM SOFFIT OF SLAB.
5. RC. STRUCTURE
6. DROP 0.05 m.

ผู้ช่วยศาสตราจารย์ วิโรจน์ ลิ่มไขแสง
อธิการบดีมหาวิทยาลัยเทคโนโลยีราชมงคลธัญบุรี

ผู้ช่วยศาสตราจารย์ วิโรจน์ ลิ่มไขแสง
อธิการบดีมหาวิทยาลัยเทคโนโลยีราชมงคลธัญบุรี

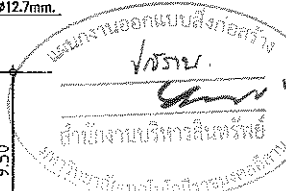

JOB NO. RNS-5907
PROJECT
โครงการออกแบบอาคารเรียนรวม
และปฏิบัติการวิชาชีพ

OWNER
มหาวิทยาลัยเทคโนโลยีราชมงคลธัญบุรี
วิทยาเขตขอนแก่น

LOCATION
มหาวิทยาลัยเทคโนโลยีราชมงคลธัญบุรี
วิทยาเขตขอนแก่น

DESIGN TEAM
renovatespace
ARCHITECTURE • INTERIOR • EXHIBITION • RENOVATION

RENOVATE SPACE CO., LTD
449 SUKHUMVIT 63 (EKKAMAI 21) KLONGTONNAU WATTANA 10110
Tel. (66 2) 711 - 5637 Fax. (66 2) 711 - 5793
E-MAIL : info@rspace.co.th Web Site : www.rspace.co.th

ARCHITECTS DESIGNERS	SIGNATURE
วิโรจน์ ลิ่มไขแสง ๗-๓๓4๘2	
ศิริ ศุภกิจ ๘-๓๓2137	
สุวัฒน์ ภาณุวัฒน์ ๗-๓๓722๘	

PROJECT ARCHITECT	SIGNATURE
สุวัฒน์ ภาณุวัฒน์ ๗-๓๓722๘	

INTERIOR DESIGNERS	SIGNATURE

LANDSCAPE DESIGNERS	SIGNATURE

STRUCTURAL ENGINEERS	SIGNATURE
ยศนันท์ ธีรพัฒน์ ๗11873	

CIVIL ENGINEERS	SIGNATURE
เชษฐศักดิ์ ชุมนทรัพย์ ๘๓๑๒4	
เชษฐศักดิ์ ชุมนทรัพย์ ๗11503	

ELECTRIC ENGINEERS	SIGNATURE
โกวิทศักดิ์ อภิสิทธิ์วัฒนา ๖๓๘25	

MECHANIC ENGINEERS	SIGNATURE
วิญญู จันทไชยวงค์ ๘๓ 2613	

SANITARY ENGINEERS	SIGNATURE
ณรงค์ ชีวสุชัยสิทธิ์ ๖๓ 48	
ธีรดา อรรถพันธ์ ๗11 169	

REVISIONS	DATE

REVISIONS	DATE

Notes
This Drawing is Copyrighted. All Contractors must check all dimensions on site.
Only signed elevations and grid lines may be worked from. Discrepancies
must be reported immediately to the Architect or Engineer concerned
before processing.

แบบก่อสร้าง	
DRAWING TITLE	SCALE
แปลนพื้นชั้น 2 (ลวดอัดแรง)	
DRAWN	DRAWING NO.
R-SPACE STAFF	ST-13
CHECKED	
APPROVED	
DATE	TOTAL
24/05/๕9	
FILE :	
-	

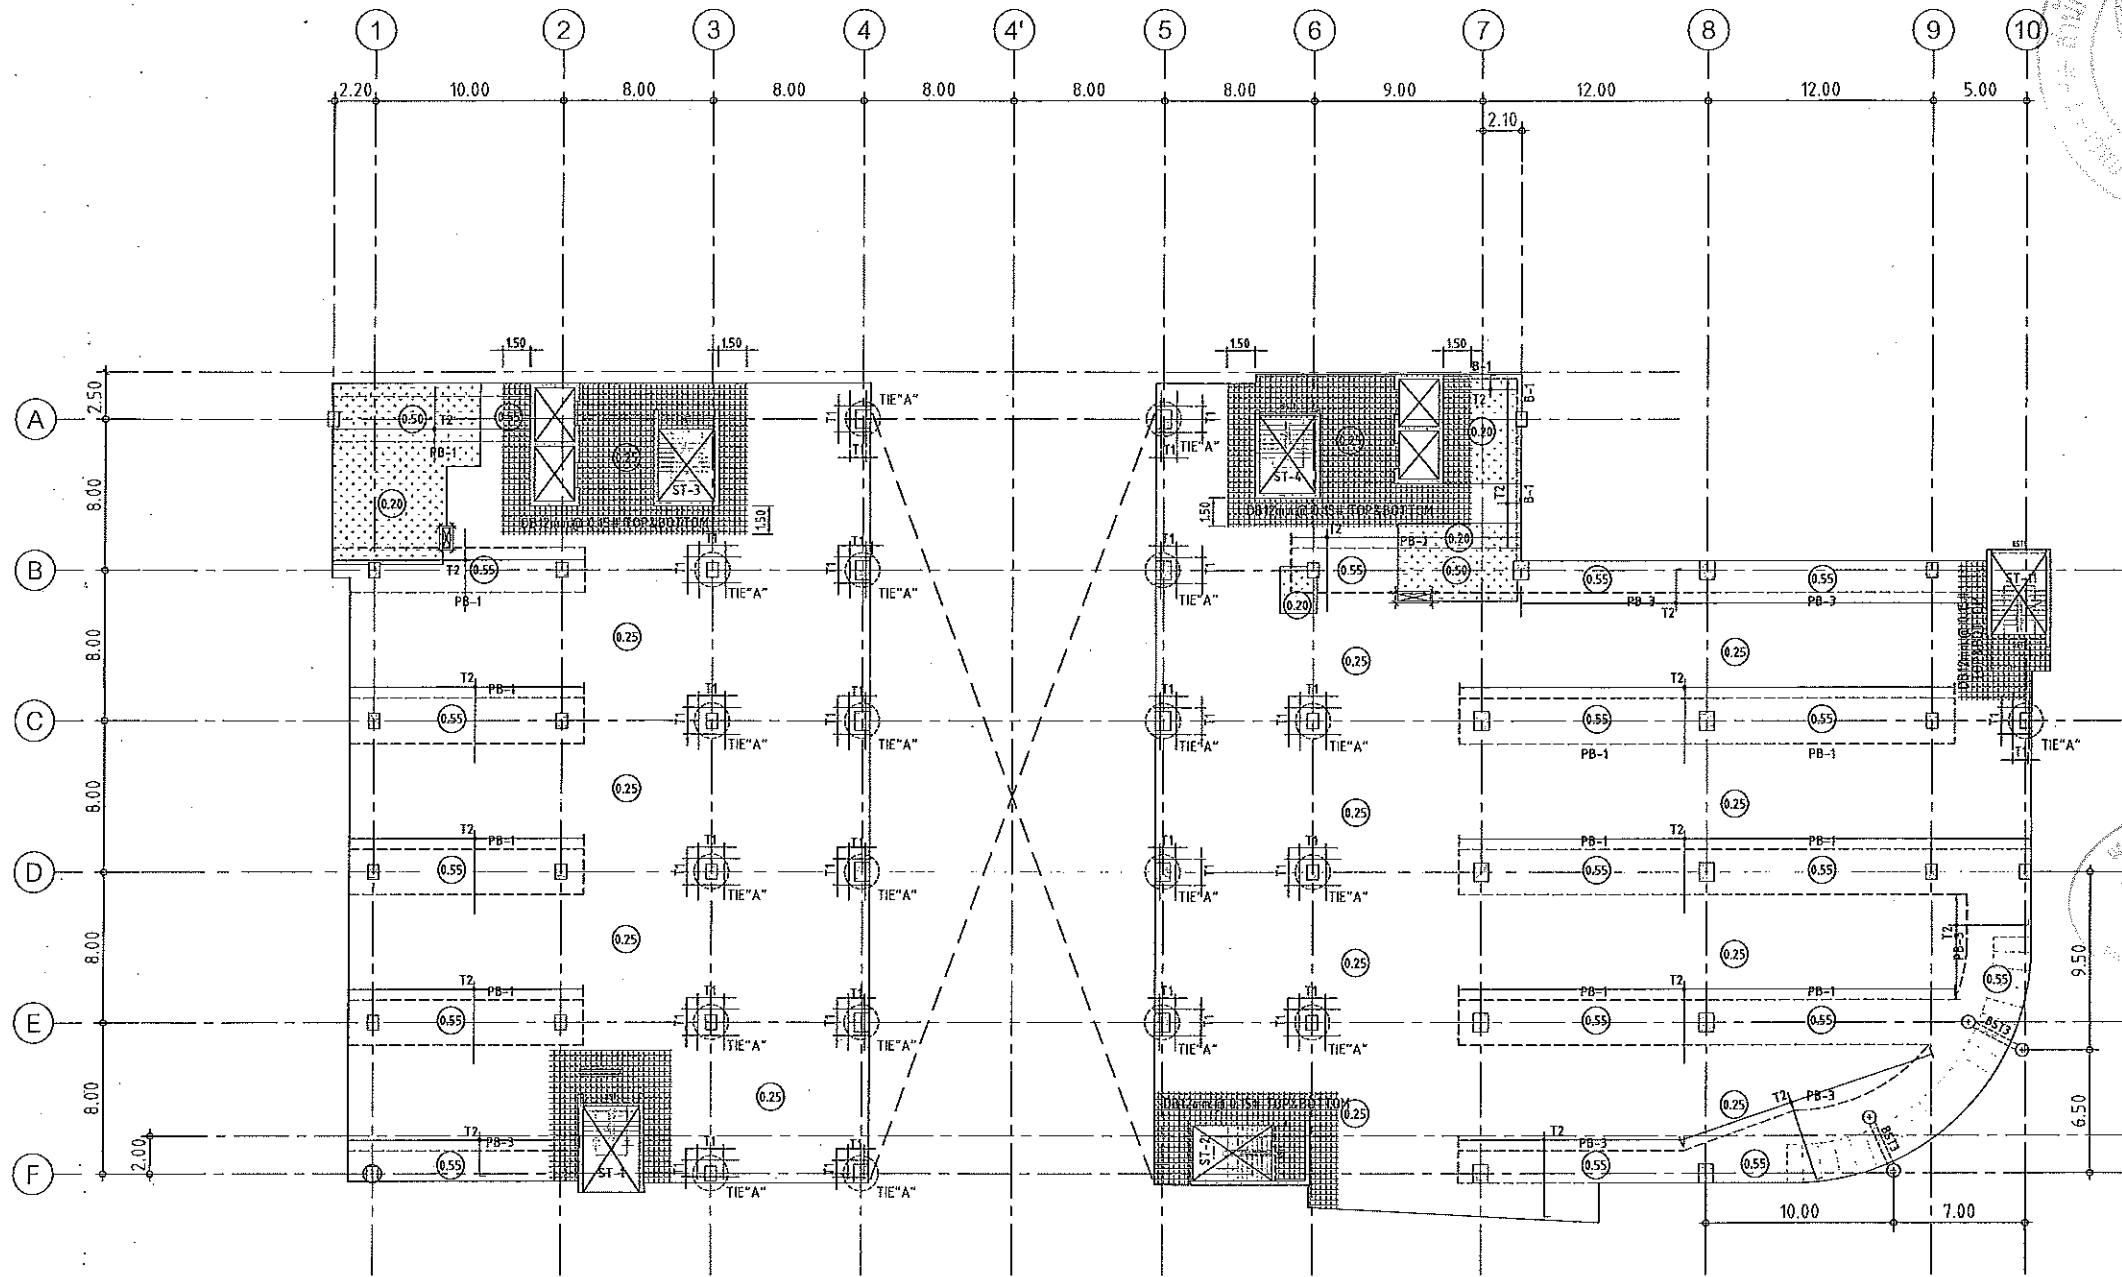

แปลนเหล็กเสริมพื้นชั้นที่ 2
มาตราส่วน 1:200

NOTES:

- ALL DIMENSIONS ARE IN METER (m.)
- LOADING

	LL = 400 kg/m ²
	SDL = 200 kg/m ²
- THICKNESS OF SLABS ARE GIVEN IN ○.
- PROFILE OF TENDON MEASURED FROM SOFFIT OF SLAB.
- RC. STRUCTURE
- DROP 0.05 m.

TOP REINFORCEMENT

NAME	DETAIL	LENGTH & SHAPE
T1	15-DB12mm. @ 0.10	1500 1500 1500 +0.15
T2	DB12mm. @ 0.20	1000 1000 1000 +0.15

BOTTOM REINFORCEMENT


DB12mm. @500m.# TYPICAL ALL AREA
R1 = 3-DB20mm.@100 (T&B) ; L=2.00 m.

หมายเหตุ :

- ช่องที่ตำแหน่งเสาให้เปลี่ยนเป็นปลิง SLEEVE แทนทั้งหมด
- ท้องน้ำและระเบียง ลดระดับ 0.05 ม.

ผู้ช่วยศาสตราจารย์ วิโรจน์ ลิ้มไขแสง
อธิการบดีมหาวิทยาลัยเทคโนโลยีราชมงคลธัญบุรี

ผู้ช่วยศาสตราจารย์ วิโรจน์ ลิ้มไขแสง
อธิการบดีมหาวิทยาลัยเทคโนโลยีราชมงคลธัญบุรี

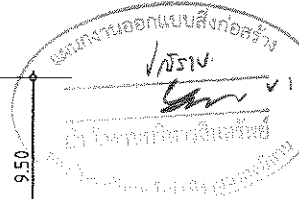

JOB NO. RNS-5907
PROJECT
โครงการออกแบบอาคารเรียนรวม
และปฏิบัติการวิชาชีพ
OWNER
มหาวิทยาลัยเทคโนโลยีราชมงคลธัญบุรี
วิทยาเขตขอนแก่น
LOCATION
มหาวิทยาลัยเทคโนโลยีราชมงคลธัญบุรี
วิทยาเขตขอนแก่น
DESIGN TEAM
renovatespace
ARCHITECTURE • INTERIOR • EXHIBITION • RENOVATION

RENOVATE SPACE CO.,LTD
449 SUKHUMVIT 63 (BKKAM) 21KLONGTONGNAU WATTANA 10110
Tel. (66 2) 711 - 5637 Fax. (66 2) 711 - 5763
E-MAIL : info@space.co.th Web Site : www.space.co.th


ARCHITECTS DESIGNERS	SIGNATURE
วิวัฒน์ สุทธิสุข ๖-๓๓4๘2	
พีร คุปต์นิล ๓-๓๓2137	
สุทัศน์ ภาณุวัฒน์ ๓-๓๓722๘	
PROJECT ARCHITECT	SIGNATURE
สุทัศน์ ภาณุวัฒน์ ๓-๓๓722๘	
INTERIOR DESIGNERS	SIGNATURE
LANDSCAPE DESIGNERS	SIGNATURE
STRUCTURAL ENGINEERS	SIGNATURE
เฉลิมศักดิ์ อธิมาพิศ ๓๓1873	
CIVIL ENGINEERS	SIGNATURE
เกียรติศักดิ์ อภิบาลชัย ๓๓9624	
เกียรติศักดิ์ อภิบาลชัย ๓๓1503	
ELECTRIC ENGINEERS	SIGNATURE
ไพรัช หงษ์พิศุควัฒนา ๓๓๑๘25	
MECHANIC ENGINEERS	SIGNATURE
วิญญู วัฒนไชย ๓๓ 2613	
SANITARY ENGINEERS	SIGNATURE
ณรงค์ สิมศิริชัย ๓๓ 48	
วิบูลย์ อรรถ ๓๓ 189	
REVISIONS	DATE

คำแนะนำ

- แบบก่อสร้างนี้เป็นทรัพย์สินของมหาวิทยาลัยเทคโนโลยีราชมงคลธัญบุรี หากมีการเปลี่ยนแปลงหรือแก้ไขแบบโดยไม่ได้รับอนุญาตจากฝ่ายสถาปัตย์ฯ หรือฝ่ายวิศวกรรมโยธาจะถือว่าผิดสัญญา
- ให้ใช้วัสดุตามที่กำหนดไว้เท่านั้น ห้ามใช้วัสดุอื่น
- ระยะการวางแบบหรือระยะอื่นใดในแบบก่อสร้างให้เป็นไปตามข้อกำหนดของกรมโยธาธิการและผังเมือง
- ก่อนการปฏิบัติงานในเขตงาน ผู้รับจ้างต้องเตรียมแบบ SHOP DRAWING ที่ถูกต้องและแสดงรายการราคาจากใบคำนวณเพื่อขออนุมัติก่อนการดำเนินงานทุกครั้ง

แบบก่อสร้าง	
DRAWING TITLE	SCALE
แปลนพื้นชั้น 2 (เหล็กเสริมพื้น)	
DRAWN	DRAWING NO.
RSPACE STAFF	ST-14
CHECKED	
APPROVED	
DATE	TOTAL
24/05/59	
FILE :	

Notes
This Drawing is Copyrighted. All Contractors must check all dimensions on site. Only Equated Dimensions and grid lines may be worked from. Discrepancies must be reported immediately to the Architect or Engineer concerned before processing.

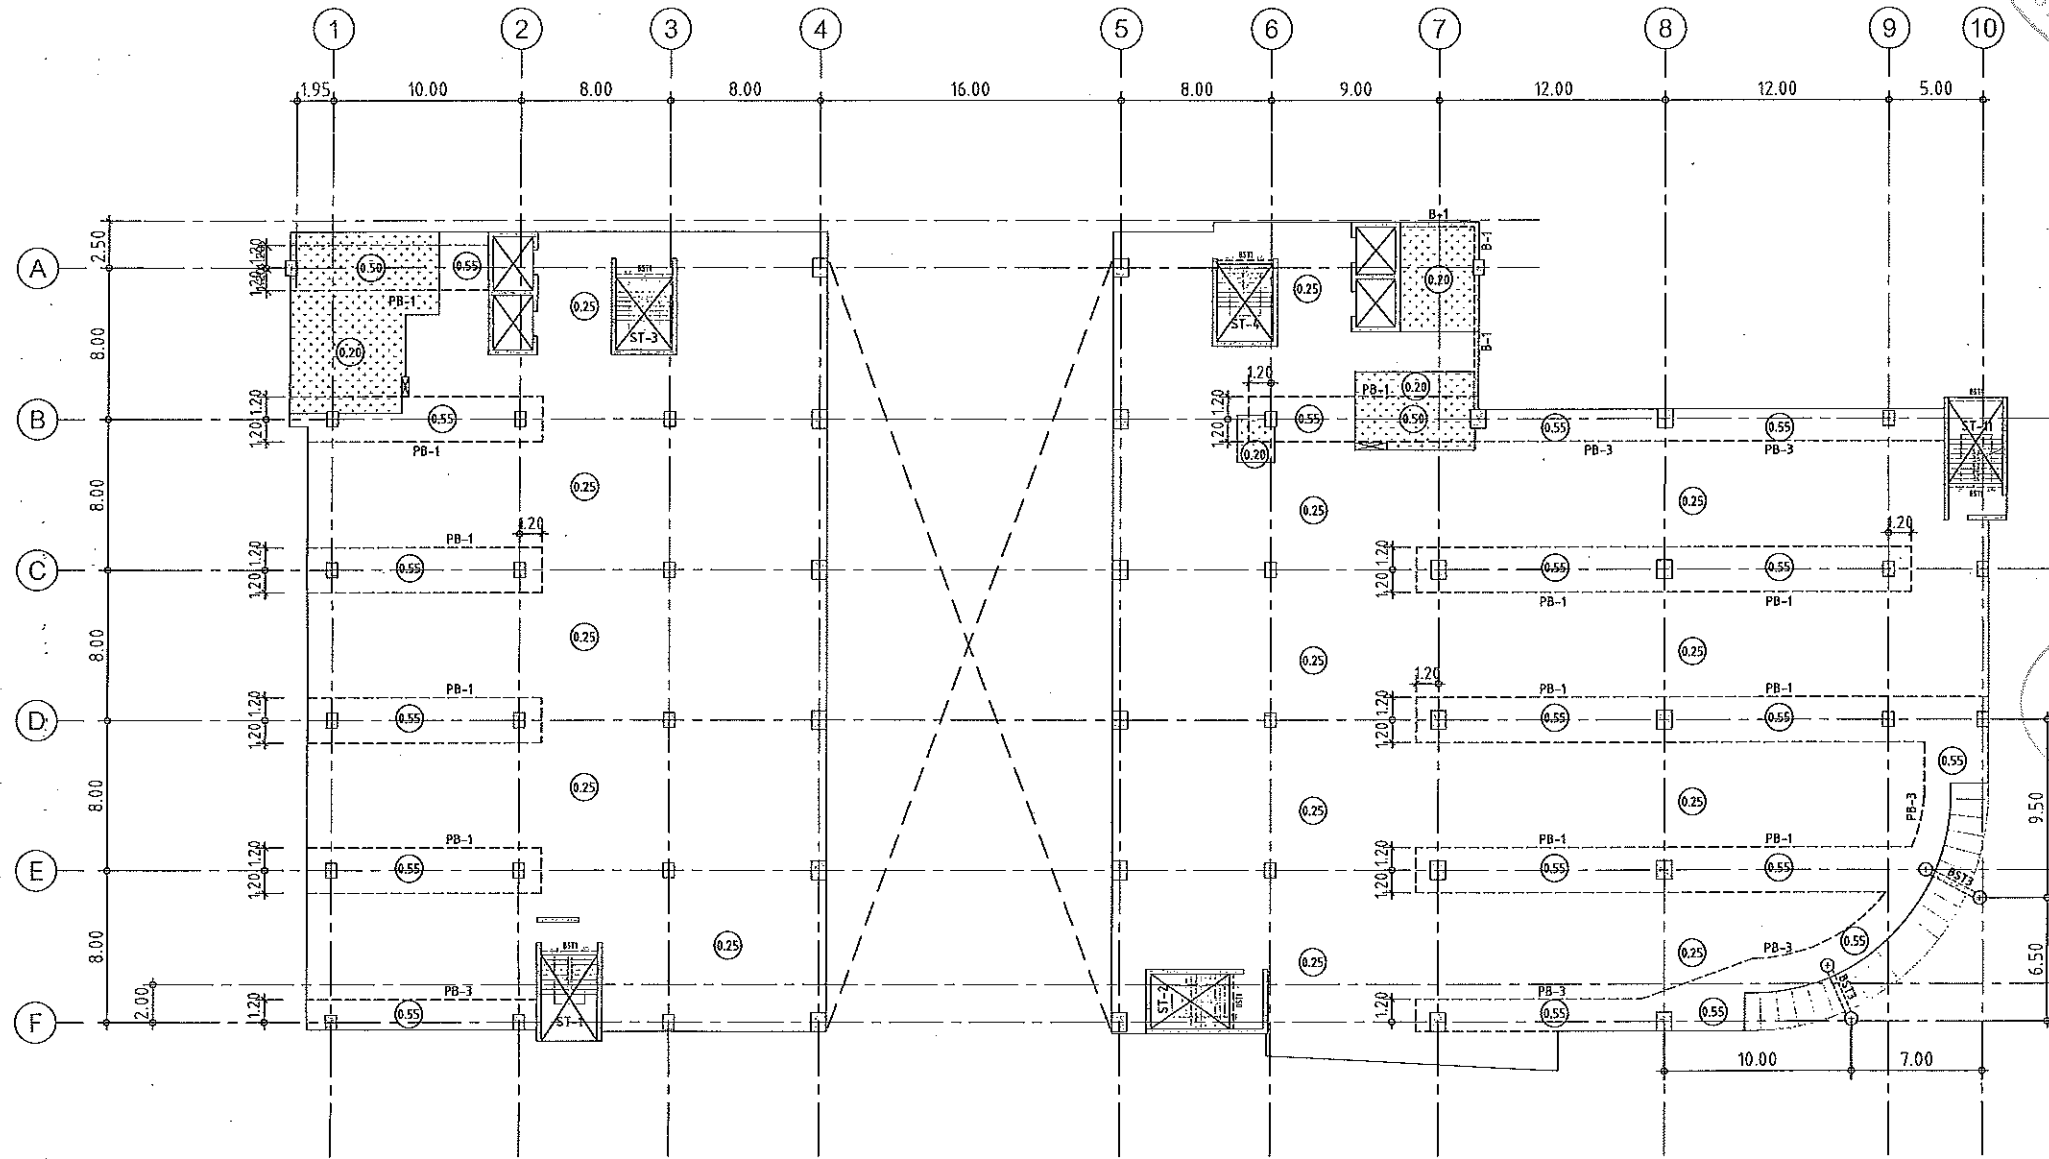

แปลนพื้นที่ 3
มาตราส่วน 1:200

- NOTES:**
1. ALL DIMENSIONS ARE IN METER (m.)
 2. LOADING

LL	=	400 kg/m ²
SDL	=	200 kg/m ²
 3. THICKNESS OF SLABS ARE GIVEN IN ○.
 4. PROFILE OF TENDON MEASURED FROM SOFFIT OF SLAB.
 5. RC. STRUCTURE
 6. DROP 0.05 m.

ผู้ช่วยศาสตราจารย์ วิโรจน์ ลิ่มไขแสง
อธิการบดีมหาวิทยาลัยเทคโนโลยีราชมงคลธัญบุรี



นางพรพรรณ สิทธิกุล
วิโรจน์ ลิ่มไขแสง
ผู้อำนวยการบริหาร
มหาวิทยาลัยเทคโนโลยีราชมงคลธัญบุรี



JOB NO. RNS-5907

PROJECT
โครงการออกแบบอาคารเรียนรวม
และปฏิบัติการวิชาชีพ

OWNER
มหาวิทยาลัยเทคโนโลยีราชมงคลธัญบุรี
วิทยาเขตขอนแก่น

LOCATION
มหาวิทยาลัยเทคโนโลยีราชมงคลธัญบุรี
วิทยาเขตขอนแก่น

DESIGN TEAM

renovatespace
ARCHITECTURE • INTERIOR • EXHIBITION • RENOVATION

RENOVATE SPACE CO., LTD
419 SUKHUMVIT 63 (EKKAMAI 21) KLONGTONNAU WATTANA 10110
Tel. (66 2) 711 - 5637 Fax. (66 2) 711 - 5763
E-MAIL: info@space.co.th Web Site: www.space.co.th

ARCHITECTS DESIGNERS	SIGNATURE
วิโรจน์ ลิ่มไขแสง ๑-ธค 482	
วิมล วัฒนศิริ ๓-ธค 2137	
สุวิทย์ ภาณุจันทร์ ๗-ธค 7228	
PROJECT ARCHITECT	SIGNATURE
สุวิทย์ ภาณุจันทร์ ๗-ธค 7228	
INTERIOR DESIGNERS	SIGNATURE
LANDSCAPE DESIGNERS	SIGNATURE
STRUCTURAL ENGINEERS	SIGNATURE
ฉันทน์ ธาตุพิศนา ๗ธ 1873	
CIVIL ENGINEERS	SIGNATURE
เกียรติศักดิ์ อรุณทรัพย์ ๓๒๑๒๕	
เกียรติศักดิ์ อรุณทรัพย์ ๓๓1503	
ELECTRIC ENGINEERS	SIGNATURE
โกวิท วัฒนพิศนา ๖๓ ๕25	
MECHANIC ENGINEERS	SIGNATURE
วิญญู จันทิพนธ์ ๓๓ 2813	
SANITARY ENGINEERS	SIGNATURE
นรงค์ จิตรีสุขยง ๖๓ 48	
วิรัช ชาญชัย ๖๓ 159	
REVISIONS	DATE
คำแนะนำ	
1. แบบก่อสร้างนี้ไม่รับประกันระยะเวลาการใช้งานของวัสดุที่ใช้ในอาคารเรียนรวม วิทยาเขตขอนแก่น หรือส่วนงานที่เกี่ยวข้อง หรือผู้ประสงค์จะส่งมอบ โครงการของมหาวิทยาลัยฯ เท่านั้นหากนำไปใช้เพื่อการอื่นโดยไม่ได้รับอนุญาต	
2. ไม่ได้คิดสิบล้างค่าที่ดิน ค่าธรรมเนียม ค่าธรรมเนียม	
3. ระยะห่างจากแนวอาคารกับแนวถนนหรือในสถานที่อื่นใดไม่รับประกันความแข็งแรง ของผู้ใช้งานหรือผู้ใช้บริการจากสถาปนิก และวิศวกรผู้ออกแบบ	
4. ก่อนการใช้งานในแต่ละส่วน ผู้รับจ้างต้องส่งแบบ SHOP DRAWING ให้ผู้ควบคุมงานและคณะกรรมการอาคารจากฝ่ายงานที่เกี่ยวข้อง ก่อนการดำเนินการทุกครั้ง	
แบบก่อสร้าง	
DRAWING TITLE	SCALE
แปลนพื้นที่ 3	
DRAWN R SPACE STAFF	DRAWING NO.
CHECKED	ST-15
APPROVED	
DATE 24/05/59	TOTAL
FILE: -	



JOB NO. RNS-5907

PROJECT

โครงการออกแบบอาคารเรียนรวม
และปฏิบัติการวิชาชีพ

OWNER

มหาวิทยาลัยเทคโนโลยีราชมงคลธัญบุรี
วิทยาเขตขอนแก่น

LOCATION

มหาวิทยาลัยเทคโนโลยีราชมงคลธัญบุรี
วิทยาเขตขอนแก่น

DESIGN TEAM



RENOVATE SPACE CO., LTD

449 SUKHUMVIT 63 (EXKAMAI) 21/KO.LONGKONNAU WATTANA 10110
Tel. (66 2) 711-6837 Fax. (66 2) 711-6783
E-MAIL : info@space.co.th Web Site : www.space.co.th

ARCHITECTS DESIGNERS

วิรัช ฐิติพงษ์	2-คต.482	SIGNATURE
ธีร วัฒนกิจ	4-คต.2137	SIGNATURE
สุทัศน์ ทัศนวิวัฒน์	ภ-คต.7228	SIGNATURE

PROJECT ARCHITECT

สุทัศน์ ทัศนวิวัฒน์	ภ-คต.7228	SIGNATURE
---------------------	-----------	-----------

INTERIOR DESIGNERS

		SIGNATURE
--	--	-----------

LANDSCAPE DESIGNERS

		SIGNATURE
--	--	-----------

STRUCTURAL ENGINEERS

ชัชวาลย์ ธีรวิวัฒน์	วท.1873	SIGNATURE
		ชัชวาลย์

CIVIL ENGINEERS

เทพรัตน์ ฐิตินทร	ศษ.9624	SIGNATURE
ธีรศักดิ์ ฐิตินทร	ภ.1503	SIGNATURE
		ธีรศักดิ์

ELECTRIC ENGINEERS

ไพรัช ตรีวิทย์กุล	วท. 825	SIGNATURE
		ไพรัช

MECHANIC ENGINEERS

ปัญญา จันทร์โพธิ์	ศก. 2813	SIGNATURE
		ปัญญา

SANITARY ENGINEERS

ณรงค์ ธีรวิวัฒน์	วท. 48	SIGNATURE
วิภา อัจฉริย์	ภ. 159	SIGNATURE
		ณรงค์

REVISIONS

		DATE
--	--	------

คำแนะนำ

1. แบบก่อสร้างนี้เป็นทรัพย์สินของมหาวิทยาลัยเทคโนโลยีราชมงคลธัญบุรี วิทยาเขตขอนแก่น ห้าโครงการนี้โดยจะ ใช้ข้อมูลและราคาค่ารวมของการประเมินราคาเบื้องต้น หากมีข้อสงสัยโปรดติดต่อฝ่ายบริหารโครงการ
2. ให้ใช้ตัวอักษรที่พิมพ์ให้ชัดเจน ห้ามใช้ปากกาสีน้ำเงิน
3. จะดำเนินการในแบบก่อสร้างนี้กับระบบงานสถาปัตย์ที่พิมพ์ให้ใช้กับระบบงานที่พิมพ์นี้จนกว่าจะได้รับอนุญาตจากสถาปนิก และวิศวกรที่ออกแบบ
4. อนุญาตให้มีงานในแบบก่อสร้าง นี้ขึ้นจากของแบบ SHOP DRAWING ที่มีคุณภาพและคณะกรรมการตรวจสอบงานจากงานนี้และอนุมัติก่อนการดำเนินการก่อสร้าง

แบบก่อสร้าง

DRAWING TITLE	SCALE
---------------	-------

แปลนพื้นที่ 3 (ลาดอัดแรง)	
---------------------------	--

DRAWN RSPACE STAFF	DRAWING NO.
--------------------	-------------

CHECKED	ST-16
---------	-------


APPROVED	
----------	--

DATE 24/05/59	TOTAL
---------------	-------

FILE :	
--------	--

Notes

This Drawing is Copyrighted. All Contractors must check all dimensions on site. Only figured dimensions and grid lines are to be worked from. Discrepancies must be reported immediately to the Architect or Engineer concerned before proceeding.

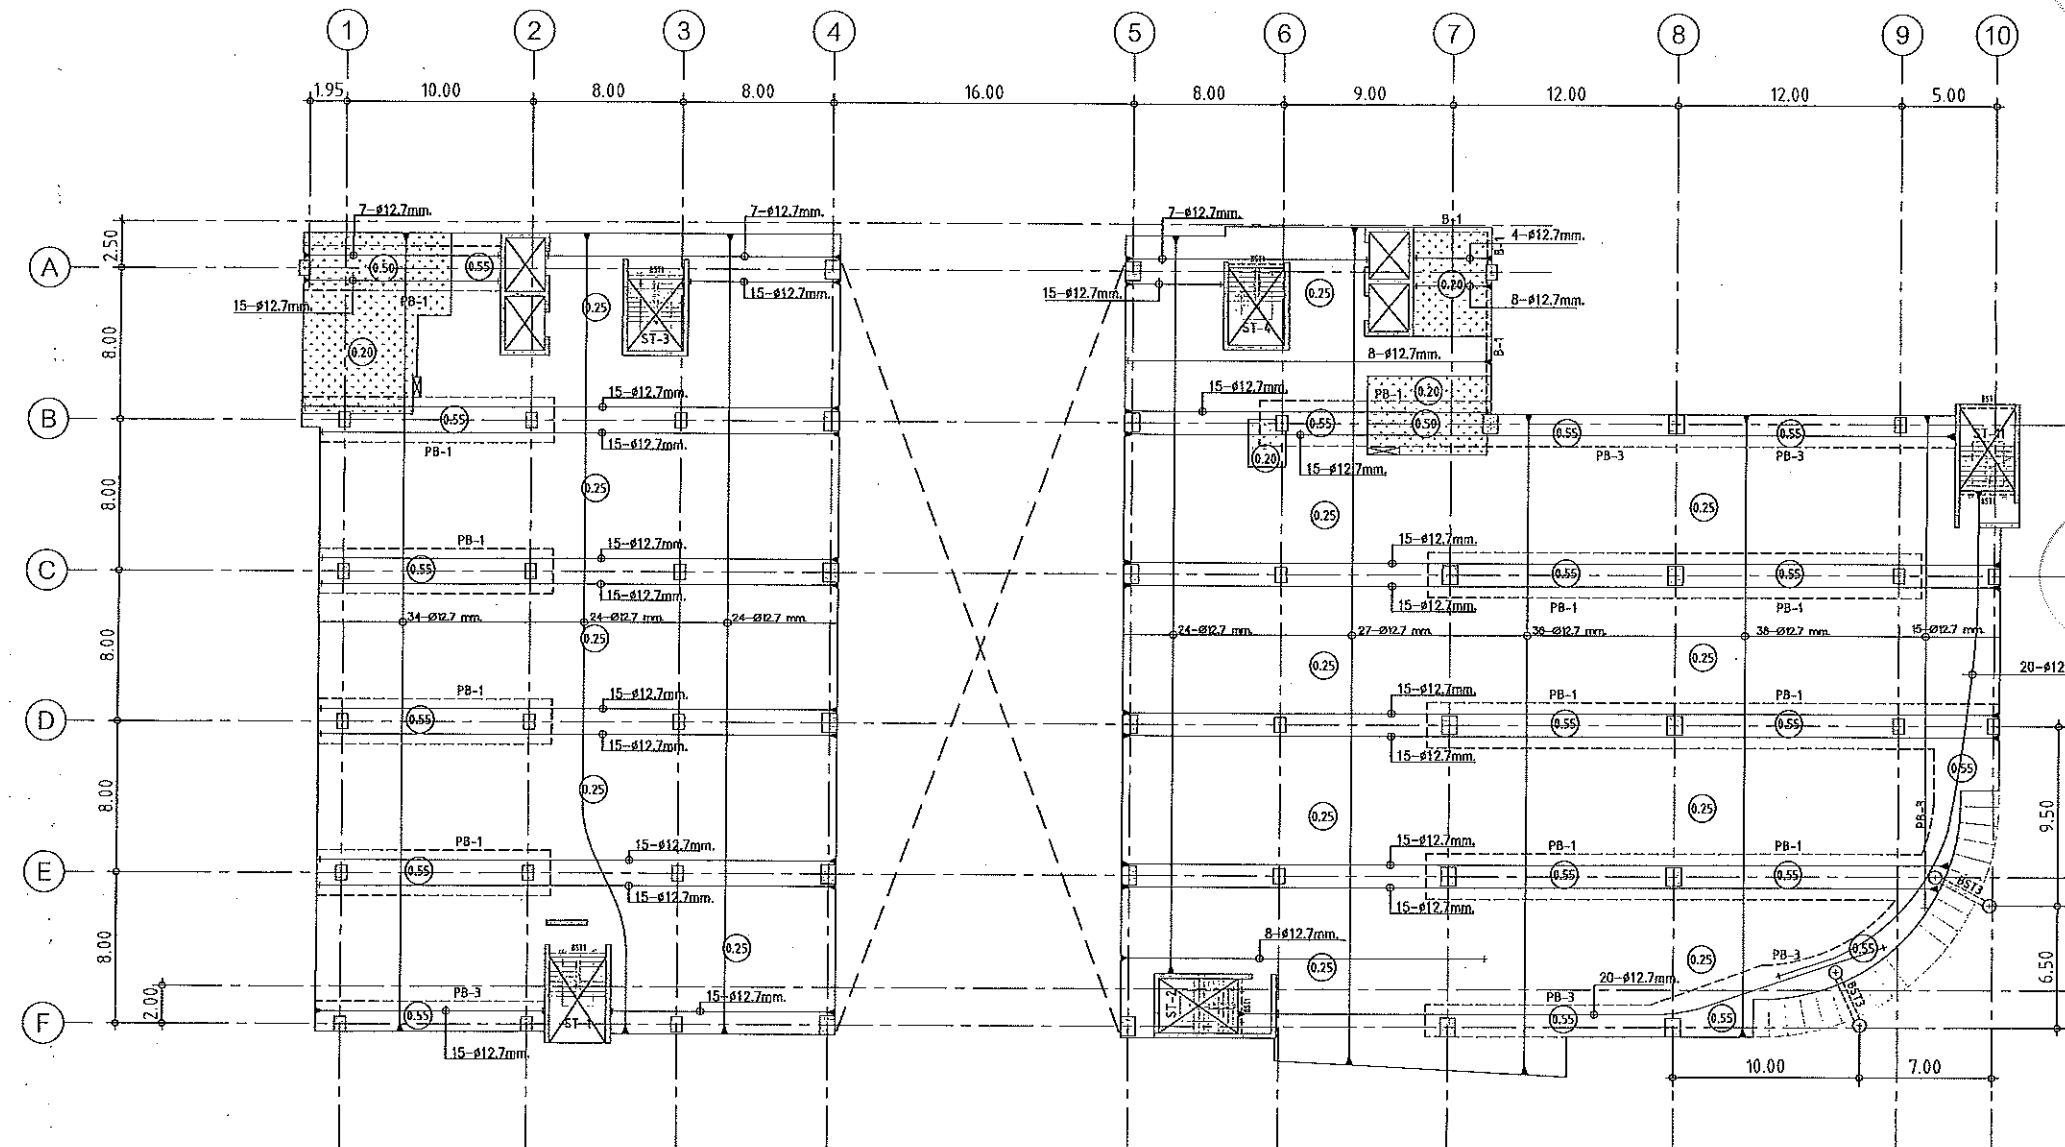

แปลนลาดอัดแรงพื้นที่ 3
มาตราส่วน 1:200


- NOTES:
1. ALL DIMENSIONS ARE IN METER (m).
 2. LOADING

LL.	=	400 kg/m ²
SDL.	=	200 kg/m ²
 3. THICKNESS OF SLABS ARE GIVEN IN ○.
 4. PROFILE OF TENDON MEASURED FROM SOFFIT OF SLAB.
 5. RC. STRUCTURE
 6. DROP 0.05 m.



ผู้ช่วยศาสตราจารย์ วิโรจน์ ลิ้มไขแสง
อธิการบดีมหาวิทยาลัยเทคโนโลยีราชมงคลธัญบุรี



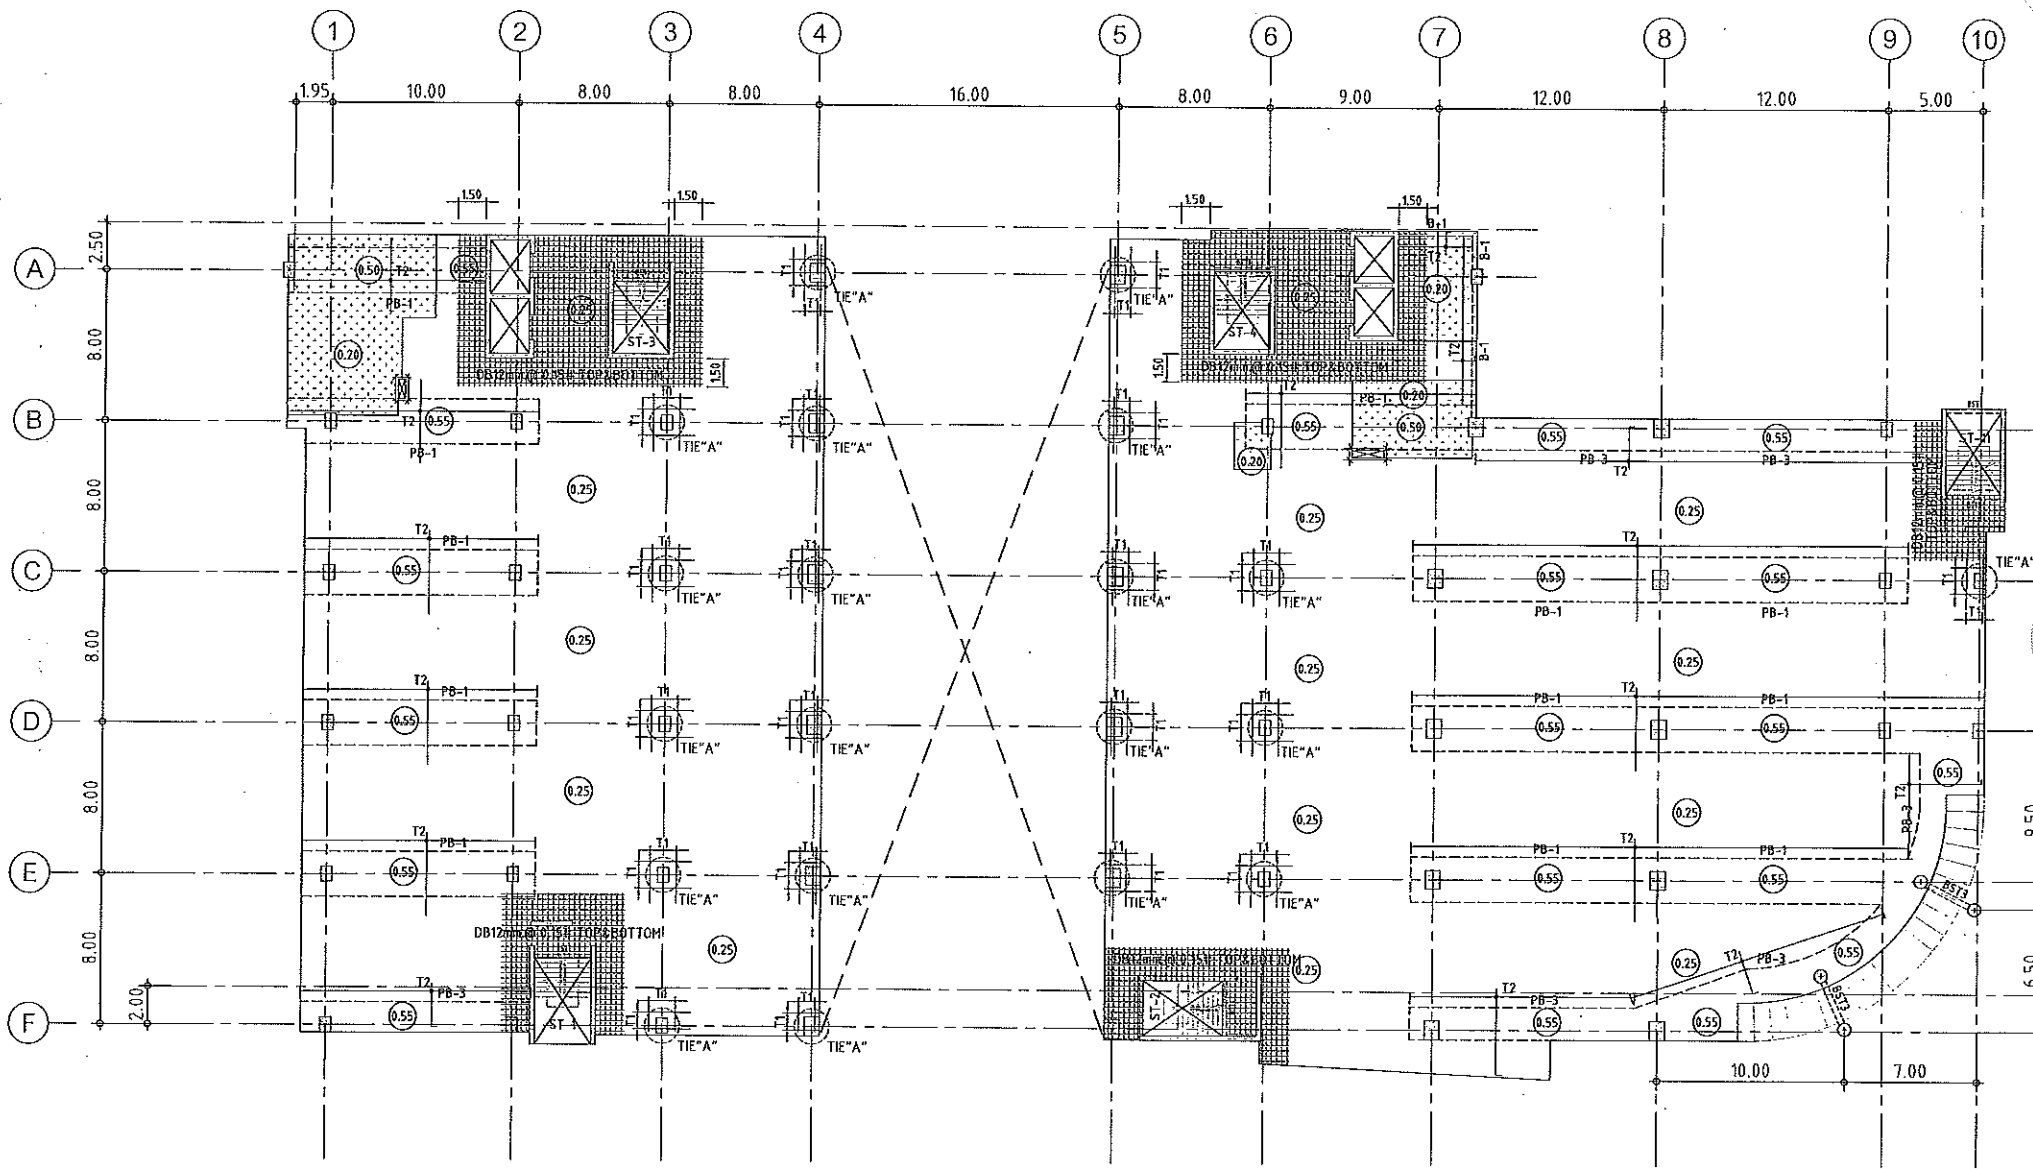

แปลนเหล็กเสริมพื้นชั้นที่ 3
 มาตรฐาน 1:200

- NOTES:**
- ALL DIMENSIONS ARE IN METER (m).
 - LOADING
 LL = 400 kg/m²
 SDL = 200 kg/m²
 - THICKNESS OF SLABS ARE GIVEN IN ∅.
 - PROFILE OF TENDON MEASURED FROM SOFFIT OF SLAB.
 - RC. STRUCTURE
 - DROP 0.05 m.

TOP REINFORCEMENT

NAME	DETAIL	LENGTH & SHAPE
T1	15-DB12mm. @ 0.10	1500, 1500, 1500, 1.15
T2	DB12mm. @ 0.20	1000, 1000, 1000, 1.15

BOTTOM REINFORCEMENT
 DB12mm. @500m.# TYPICAL ALL AREA
 R1 = 3-DB20mm.@100 (T&B); L=2.00 m.

หมายเหตุ :
 -ช่องที่ตำแหน่งเสาให้เปลี่ยนเป็นฟังก์ SLEEVE แทนทั้งหมด
 -ห้องน้ำและระเบียง ลดระดับ 0.05 ม.

ผู้ช่วยศาสตราจารย์ วีโรจน์ ลิ้มไขแสง
 อธิการบดีมหาวิทยาลัยเทคโนโลยีราชมงคลธัญบุรี



JOB NO. RNS-5907

PROJECT
 โครงการออกแบบอาคารเรียนรวม และปฏิบัติการวิชาชีพ

OWNER
 มหาวิทยาลัยเทคโนโลยีราชมงคลธัญบุรี วิทยาเขตขอนแก่น

LOCATION
 มหาวิทยาลัยเทคโนโลยีราชมงคลธัญบุรี วิทยาเขตขอนแก่น

DESIGN TEAM

renovatespace
 ARCHITECTURE • INTERIOR • EXHIBITION • RENOVATION

RENOVATE SPACE CO.,LTD
 419 SUGHUMVIT 63 (BOKAMAI 2) KLONGTOTONGNAU WATTANA 10110
 Tel. (66-2) 711-5637 Fax. (66-2) 711-5783
 E-MAIL : info@renovatespace.co.th Web Site : www.rspace.co.th

ARCHITECTS DESIGNERS	SIGNATURE
วิวัฒน์ สุทธิสุข 9-ธก482	[Signature]
ศิว วัฒนกิจ 6-ธก2137	[Signature]
สุวัฒน์ ทัศนพันธ์ 9-ธก7228	[Signature]
PROJECT ARCHITECT	SIGNATURE
สุวัฒน์ ทัศนพันธ์ 9-ธก7228	[Signature]
INTERIOR DESIGNERS	SIGNATURE
LANDSCAPE DESIGNERS	SIGNATURE
STRUCTURAL ENGINEERS	SIGNATURE
ชติวัฒน์ ธีรพันธุ์ดามา 9211873	[Signature]
CIVIL ENGINEERS	SIGNATURE
เมธีวงศ์ดี จรุงนารักษ์ 8116524	[Signature]
เมธีวงศ์ดี จรุงนารักษ์ 811503	[Signature]
ELECTRIC ENGINEERS	SIGNATURE
โกวิท ชาญวิจิตรวัฒนา 911825	[Signature]
MECHANIC ENGINEERS	SIGNATURE
ปริญญา จันทาทอง 81 2613	[Signature]
SANITARY ENGINEERS	SIGNATURE
ณรงค์ วิชาญเกียรติ 91 48	[Signature]
วิภา ชาญศรี 81 189	[Signature]
REVISIONS	DATE
คำแนะนำ	

- แบบก่อสร้างนี้ใช้สำหรับขออนุญาตก่อสร้างอาคารในโครงการก่อสร้างมหาวิทยาลัยขอนแก่น มีข้อสงวนลิขสิทธิ์ว่าสงวนไว้แต่เฉพาะการก่อสร้างอาคารเรียนรวม และอาคารปฏิบัติการวิชาชีพเท่านั้น หากมีการแก้ไขแบบก่อสร้างโดยผู้ที่เกี่ยวข้องอื่นโดยไม่ได้รับอนุญาตจากผู้ออกแบบ
- ไม่ได้ออกแบบหรือคำนวณโครงสร้างอื่นนอกเหนือจากนี้
- ระบุงานก่อสร้างนี้จัดทำขึ้นโดยมีข้อมูลจากแบบแปลนและแบบสถาปัตย์ที่ส่งมาเท่านั้น ผู้ออกแบบไม่รับผิดชอบต่อความเสียหายใดๆ ที่เกิดขึ้นจากข้อมูลที่ไม่ถูกต้อง
- ก่อนการปฏิบัติงานในโครงการ ผู้รับจ้างต้องเตรียมแบบ SHOP DRAWING - 1. ผู้รับจ้างต้องเตรียมแบบก่อสร้างจากแบบแปลนที่ส่งมา 2. ผู้รับจ้างต้องเตรียมแบบก่อสร้างจากแบบแปลนที่ส่งมา 3. ผู้รับจ้างต้องเตรียมแบบก่อสร้างจากแบบแปลนที่ส่งมา

แบบก่อสร้าง
 DRAWING TITLE SCALE
 แปลนพื้นชั้น 3 (เหล็กเสริมพื้น) 1:200


DRAWN R-SPACE STAFF DRAWING NO.
 CHECKED ST-17

APPROVED

DATE 24/05/59 TOTAL

FILE : -

Notes
 This Drawing is Copyrighted. All Contractors must check all dimensions on site. Only figured dimensions and grid lines are to be worked from. Discrepancies must be reported immediately to the Architect or Engineer concerned before proceeding.

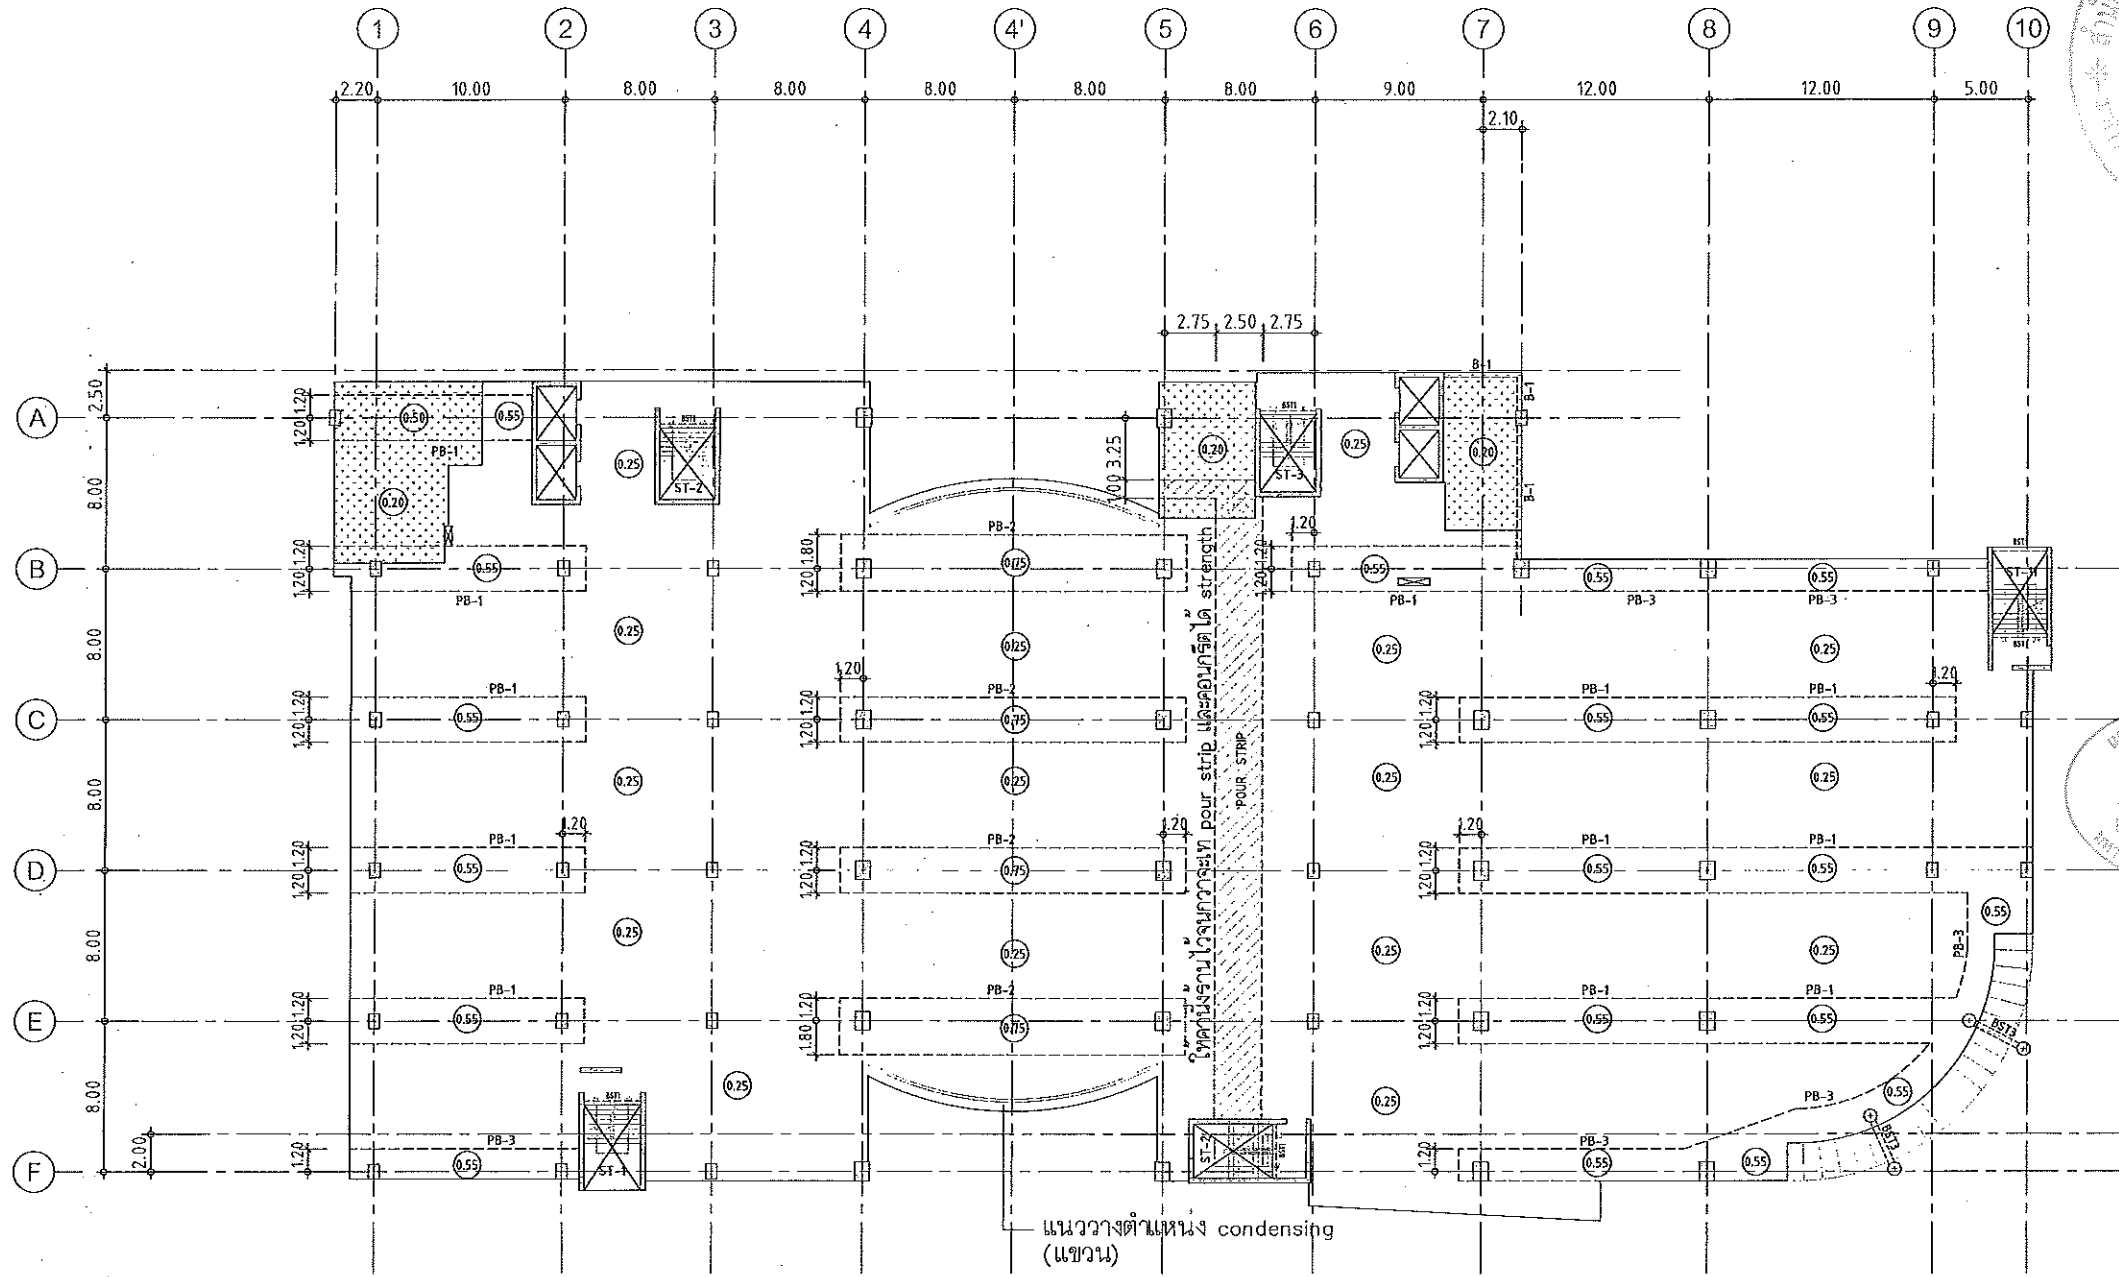

แปลนพื้นที่ 4

มาตราส่วน 1: 200

- NOTES:**
1. ALL DIMENSIONS ARE IN METER (m.)
 2. LOADING
 LL. = 400 kg/m²
 SDL. = 200 kg/m²
 3. THICKNESS OF SLABS ARE GIVEN IN ○.
 4. PROFILE OF TENDON MEASURED FROM SOFFIT OF SLAB.
 5. RC. STRUCTURE
 6. DROP 0.05 m.

ผู้ช่วยศาสตราจารย์ วิโรจน์ ลิ่มไขแสง
 อธิการบดีมหาวิทยาลัยเทคโนโลยีราชมงคลธัญบุรี

ผู้ช่วยศาสตราจารย์ วิโรจน์ ลิ่มไขแสง
 อธิการบดีมหาวิทยาลัยเทคโนโลยีราชมงคลธัญบุรี



ผลงานออกแบบสิ่งก่อสร้าง
 วิโรจน์ ลิ่มไขแสง
 ตำแหน่งอธิการบดีมหาวิทยาลัยเทคโนโลยีราชมงคลธัญบุรี



JOB NO. RNS-5907
 PROJECT
 โครงการออกแบบอาคารเรียนรวม และปฏิบัติการวิชาชีพ
 OWNER
 มหาวิทยาลัยเทคโนโลยีราชมงคลธัญบุรี วิทยาเขตขอนแก่น
 LOCATION
 มหาวิทยาลัยเทคโนโลยีราชมงคลธัญบุรี วิทยาเขตขอนแก่น
 DESIGN TEAM



RENOVATE SPACE CO.,LTD
 449 SUKHUMVIT 63 (EKKAMAI 21) KLONGTONNAU WATTANA 10110
 Tel. (66 2) 711 - 5637 Fax. (66 2) 711 - 5763
 E-MAIL : info@space.co.th Web Site : www.space.co.th

ARCHITECTS DESIGNERS	SIGNATURE
วิโรจน์ ลิ่มไขแสง ๑-๓๖4๘2	
พีร ดงดิษฐ์ ๓-๓๓2137	
สุทัศน์ ฤกษ์จันทร์ ๖-๓๓722๘	
PROJECT ARCHITECT	SIGNATURE
สุทัศน์ ฤกษ์จันทร์ ๖-๓๓722๘	

INTERIOR DESIGNERS	SIGNATURE

LANDSCAPE DESIGNERS	SIGNATURE

STRUCTURAL ENGINEERS	SIGNATURE
อดิษฐ์ ธีระวุฒิวัฒนา ๖๐1873	

CIVIL ENGINEERS	SIGNATURE
ชัยวัฒน์ คุธนชัย ๓๖๑๕๒๔	
ชัยวัฒน์ คุธนชัย ๓๖1๕๐3	

ELECTRIC ENGINEERS	SIGNATURE
โรจน์ วัฒนศิริกุลวัฒนา ๖๓๕25	

MECHANIC ENGINEERS	SIGNATURE
ปริญญา จันทร์ไพศาล ๓๓ 2813	

SANITARY ENGINEERS	SIGNATURE
ณรงค์ จิระรุ่งเกียรติ ๖๓ ๔๘	
วิมล ชาญชัย ๖๓ 169	


REVISIONS	DATE

คำแนะนำ
 1. เปรียบเทียบค่ากับแบบที่ส่งมาหรือแบบที่มีอยู่จริงก่อน
 2. ให้วิศวกรที่รับผิดชอบตรวจสอบแบบให้เรียบร้อยก่อน
 3. ตรวจสอบค่าในแบบหรือแบบที่ส่งมาหรือแบบที่มีอยู่จริงก่อน
 4. อนุมัติการใช้งานแบบและแบบที่ส่งมาหรือแบบที่มีอยู่จริงก่อน

DRAWING TITLE	SCALE
แปลนพื้นที่ 4	

DRAWN	R-SPACE STAFF	DRAWING NO.
CHECKED		ST-18
APPROVED		
DATE	24/05/59	TOTAL

Notes
 This Drawing is Copyrighted. AS Contractors must check all dimensions on site.
 Only figured dimensions and grid lines are to be worked from. Discrepancies
 must be reported immediately to the Architect or Engineer concerned
 before proceeding.

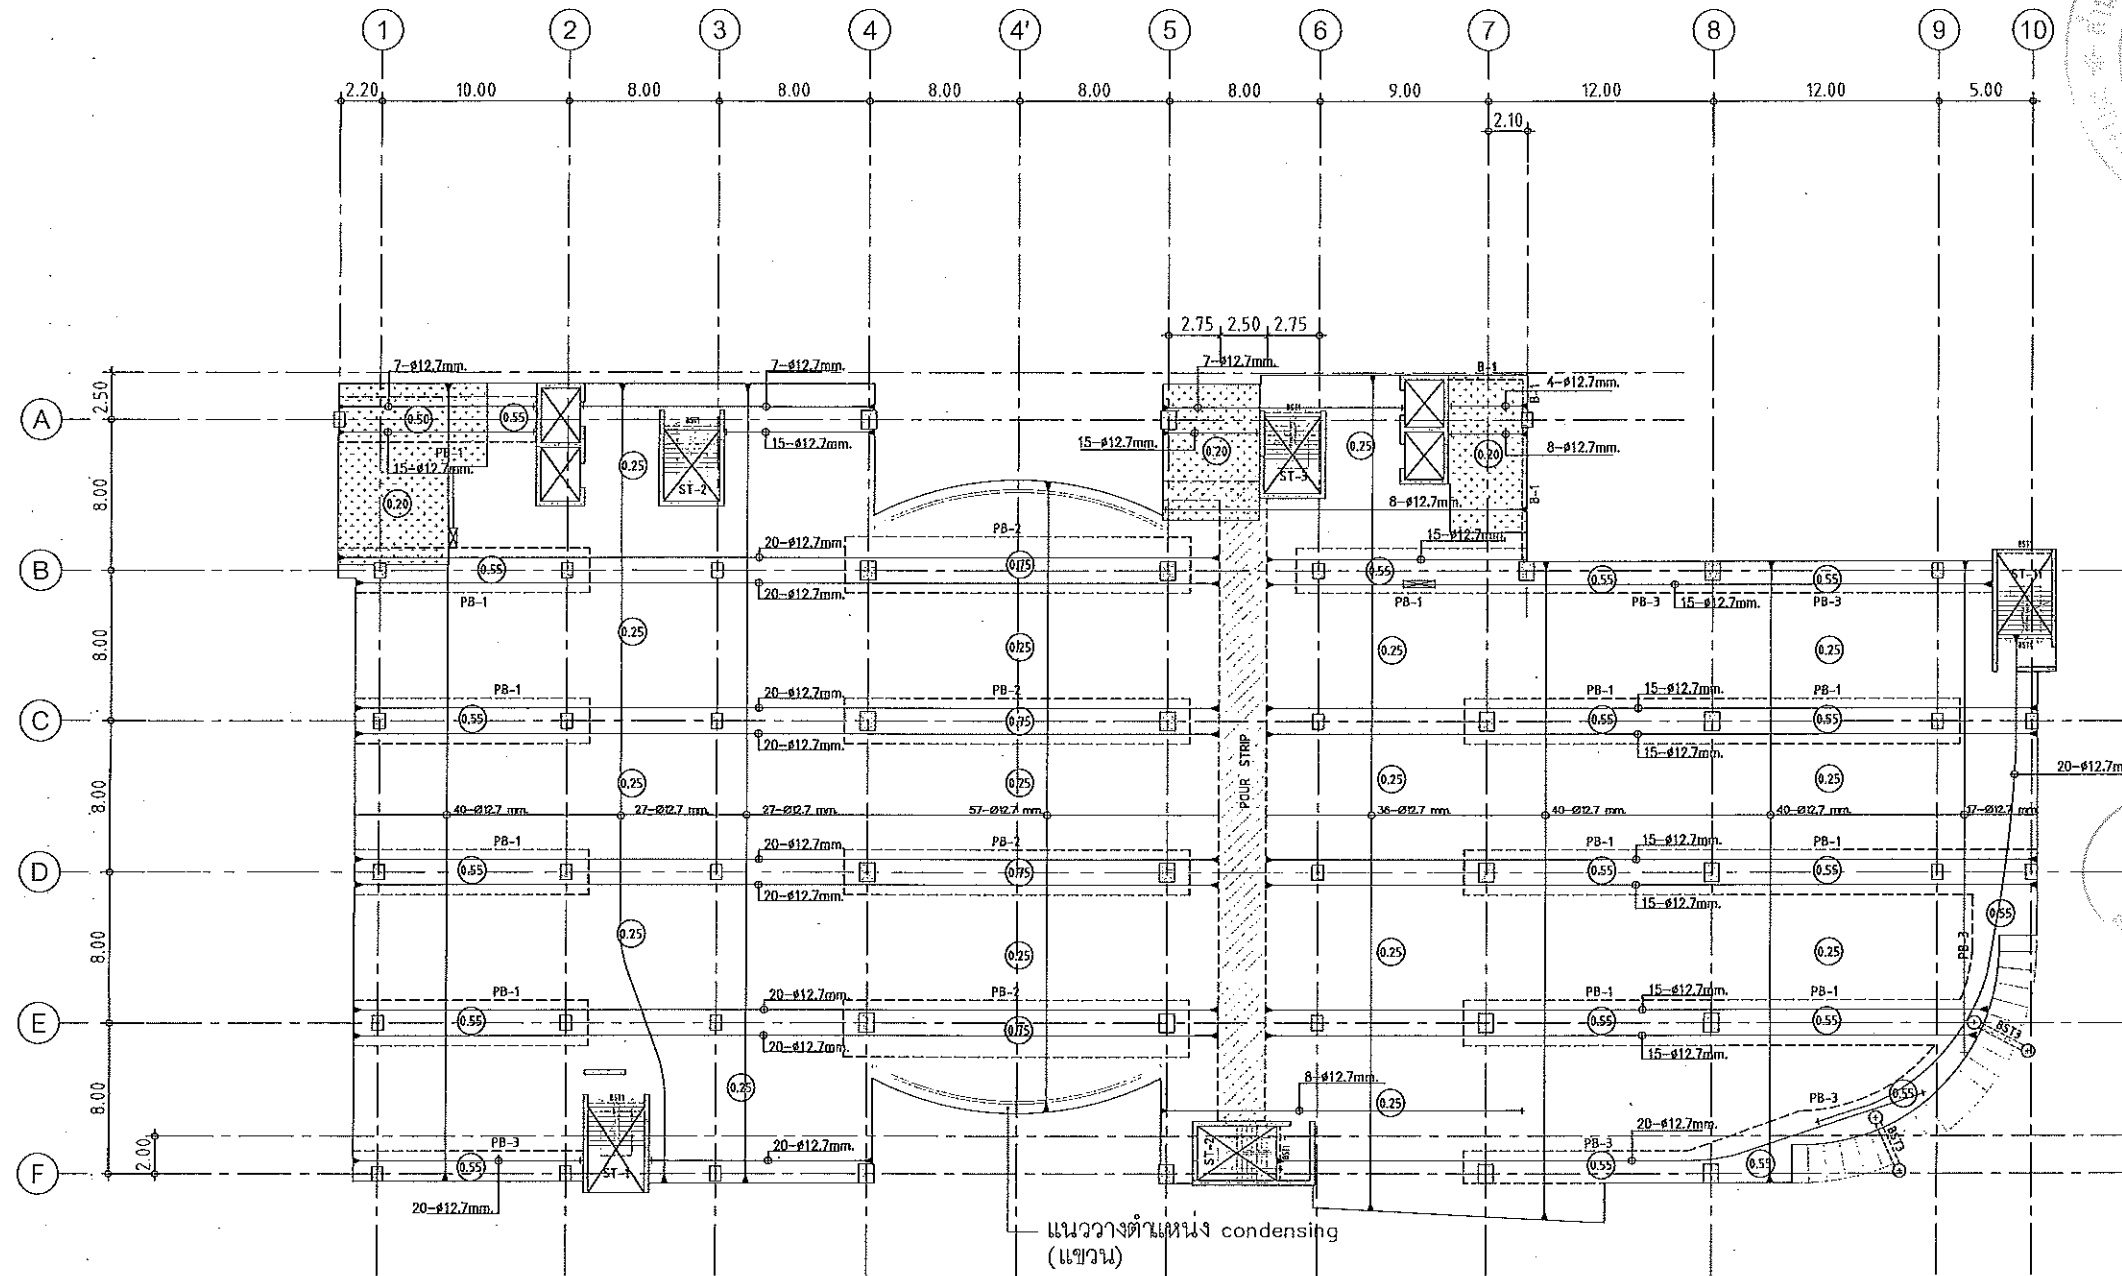

แปลนลดอัดแรงพื้นที่ 4

มาตราส่วน 1:200

NOTES:

1. ALL DIMENSIONS ARE IN METER (m.)
2. LOADING

	LL. = 400 kg/m ²
	SDL. = 200 kg/m ²
3. THICKNESS OF SLABS ARE GIVEN IN ○.
4. PROFILE OF TENDON MEASURED FROM SOFFIT OF SLAB.
5. RC. STRUCTURE
6. DROP 0.05 m.



ผู้ช่วยศาสตราจารย์ วิโรจน์ ลิ้มไขแสง
อธิการบดีมหาวิทยาลัยเทคโนโลยีราชมงคลธัญบุรี



ผู้ช่วยศาสตราจารย์ ธีรพงษ์ ตั้งโสมแสง
อธิการบดีมหาวิทยาลัยเทคโนโลยีราชมงคลธัญบุรี



JOB NO. RNS-5907
PROJECT
โครงการออกแบบอาคารเรียนรวม
และปฏิบัติการวิชาชีพ
OWNER
มหาวิทยาลัยเทคโนโลยีราชมงคลธัญบุรี
วิทยาเขตขอนแก่น
LOCATION
มหาวิทยาลัยเทคโนโลยีราชมงคลธัญบุรี
วิทยาเขตขอนแก่น
DESIGN TEAM



RENOVATE SPACE CO.,LTD

449 SUKHUMVIT 63 (EKKAMAI 21) KLONGTONGNAU WATTANA 10110
Tel. (66 2) 711 - 5637 Fax. (66 2) 711 - 5783
E-MAIL : info@space.co.th Web Site : www.space.co.th


ARCHITECTS DESIGNERS	SIGNATURE
วิษณุ สุวิทย์ ๖-๓๓.๕๖2	
วีร ศกนิต ๓-๓๓.2137	
สุทัศน์ ทัศนวัฒน์ ๓-๓๓.722๘	
PROJECT ARCHITECT	SIGNATURE
สุทัศน์ ทัศนวัฒน์ ๓-๓๓.722๘	
INTERIOR DESIGNERS	SIGNATURE
LANDSCAPE DESIGNERS	SIGNATURE
STRUCTURAL ENGINEERS	SIGNATURE
เฉลิมศักดิ์ ธีรวิวัฒน์ ๖๖1873	
CIVIL ENGINEERS	SIGNATURE
เชยศักดิ์ จุฑามาศย์ ๓๓.๑๖24	
เชยศักดิ์ จุฑามาศย์ ๓๓.1503	
ELECTRIC ENGINEERS	SIGNATURE
ไพโรจน์ ชาญวิวัฒน์ ๖๓.๕25	
MECHANIC ENGINEERS	SIGNATURE
วิญญา จันทะพงษ์ ๓๓.2๖13	
SANITARY ENGINEERS	SIGNATURE
ณรงค์ ชัยรุ่งเกียรติ ๓๓.๔8	
ธีรยา ธาระณี ๓๓.159	
REVISIONS	DATE

คำแนะนำ

1. แผนก่อสร้างนี้ไม่ผูกมัดและใช้ได้เฉพาะในโครงการนี้เท่านั้น
2. ไม่ให้ใช้วัสดุอื่นแทนในกรณีที่มีวัสดุขาด
3. ระวังการเปลี่ยนแปลงในขณะก่อสร้าง
4. ระวังการปฏิบัติงานในขณะก่อสร้าง

แบบก่อสร้าง	
DRAWING TITLE	SCALE
แปลนพื้นที่ 4 (ลดอัดแรง)	
DRAWN R-SPACE STAFF	DRAWING NO.
CHECKED	ST-19
APPROVED	
DATE 24/05/59	TOTAL
FILE :	

Notes
This Drawing is Copyrighted. All Contractors must check all dimensions on site.
Only signed dimensions and grid lines are to be worked from. Discrepancies
must be reported immediately to the Architect or Engineer concerned
before proceeding.

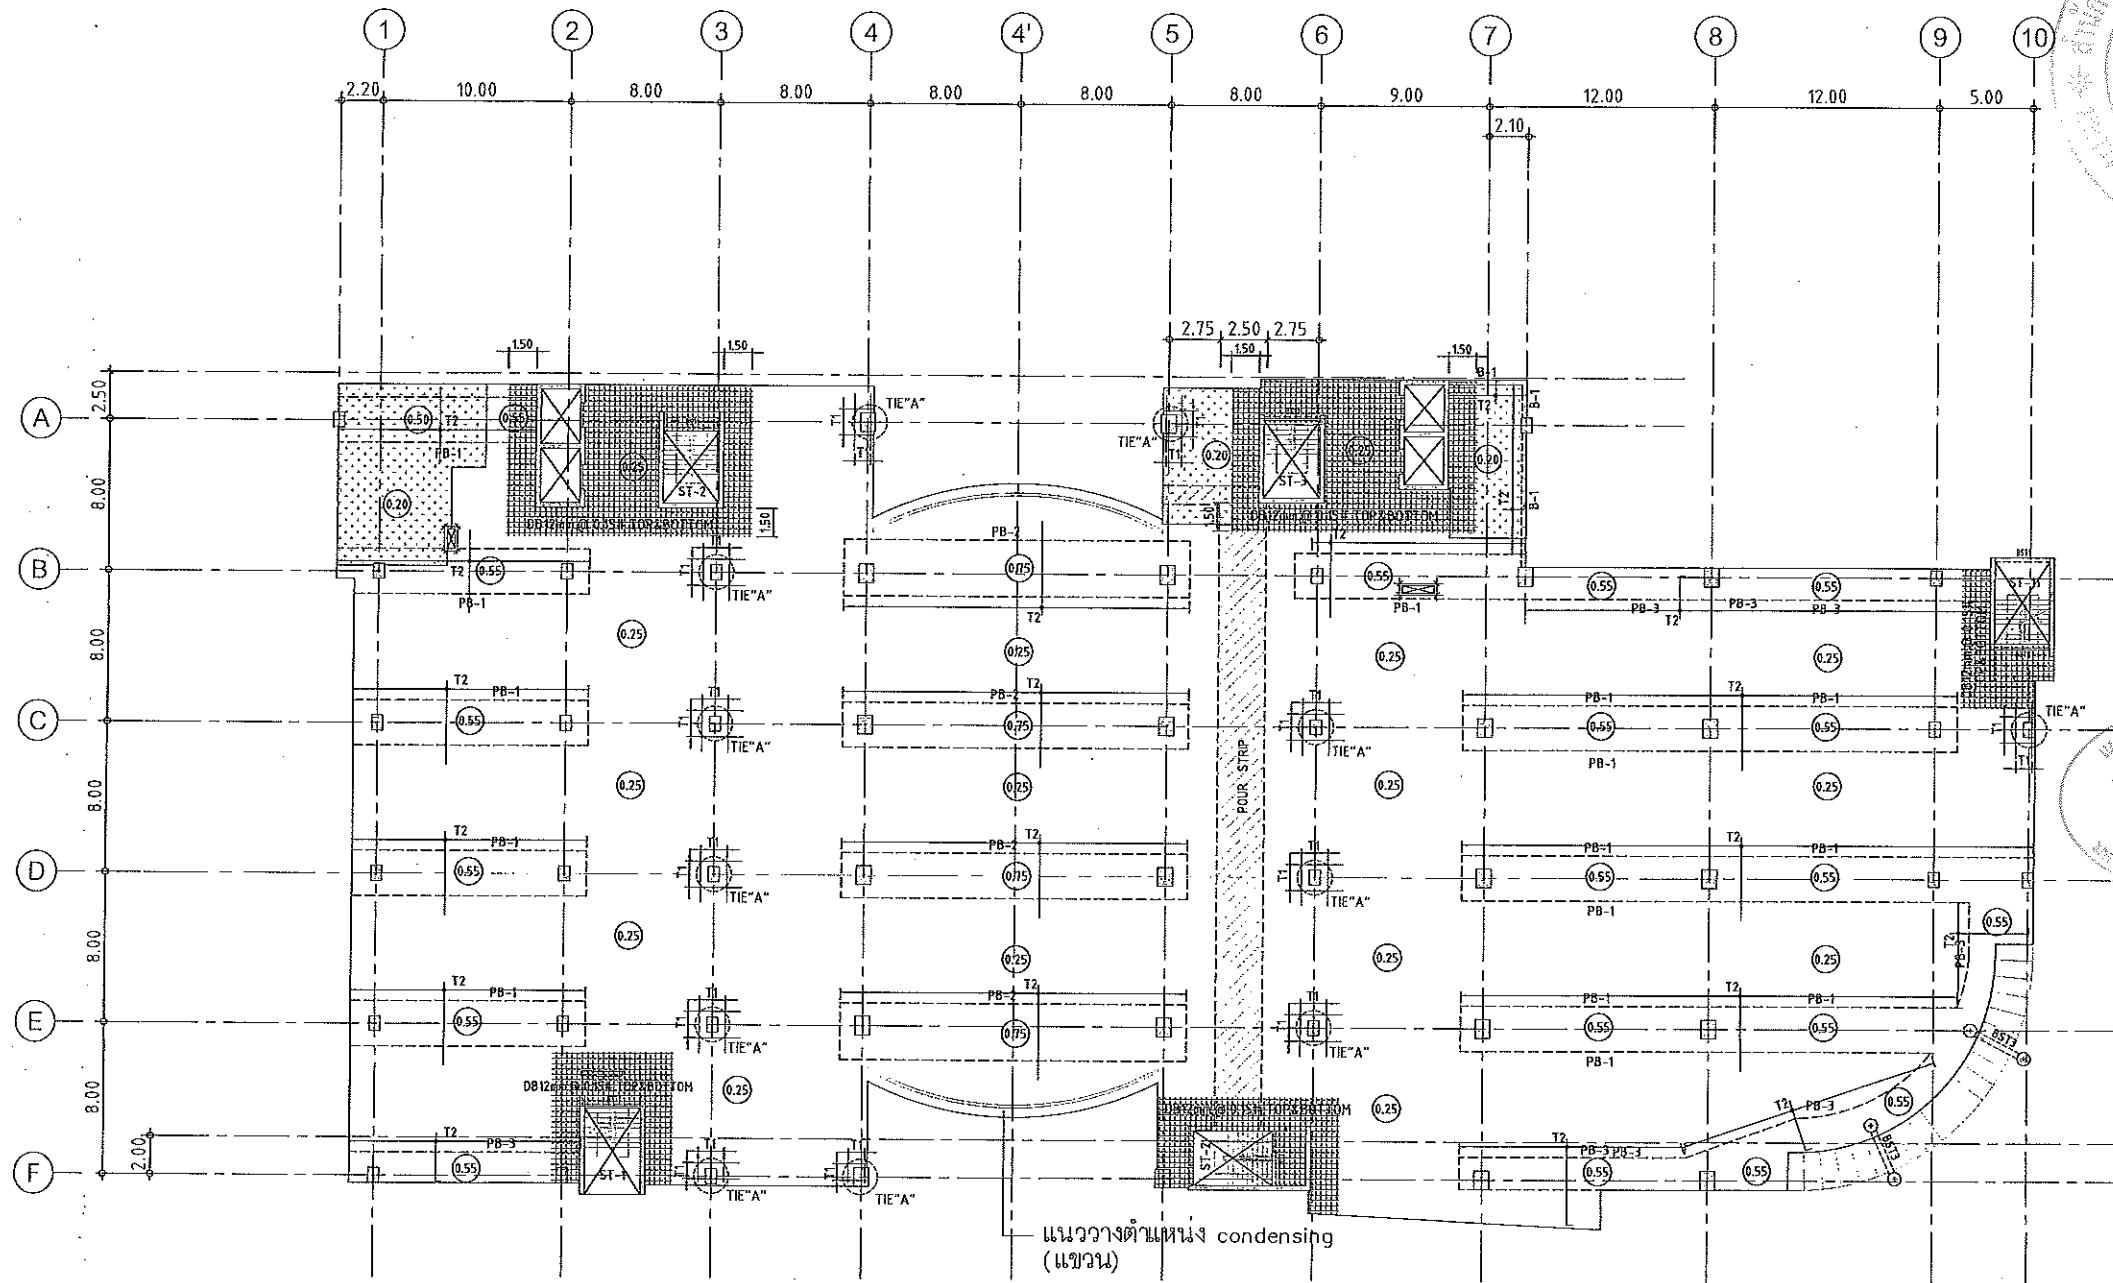

แปลนเหล็กเสริมพื้นชั้นที่ 4

มาตรฐาน

1:200

NOTES:

- ALL DIMENSIONS ARE IN METER (m).
- LOADING

LL	=	400 kg/m ²
SDL	=	200 kg/m ²
- THICKNESS OF SLABS ARE GIVEN IN ϕ .
- PROFILE OF TENDON MEASURED FROM SOFFIT OF SLAB.
- RC. STRUCTURE
- DROP 0.05 m.

TOP REINFORCEMENT

NAME	DETAIL	LENGTH & SHAPE
T1	15-DB12mm. @ 0.10	1500, 1500, 1500, +0.15
T2	DB12mm. @ 0.20	1000, 1000, 1000, +0.15

BOTTOM REINFORCEMENT

DB12mm. @500m.# TYPICAL ALL AREA
 R1 = 3-DB20mm.@100 (T&B); L=2.00 m.

หมายเหตุ :

- ช่องที่ตำแหน่งเสาให้เปลี่ยนเป็นถัง SLEEVE แทนทั้งหมด
- ท้องน้ำและระเบียง ลดระดับ 0.05 ม.



แผนงานออกแบบสิ่งก่อสร้าง
 วิศวกรรมศาสตรจารย์ วิโรจน์ ลิ่มไชแสง
 ตำแหน่งอาจารย์ประจำภาควิชาสถาปัตย์
 มหาวิทยาลัยเทคโนโลยีราชมงคลธัญบุรี



JOB NO. RNS-5907
 PROJECT
โครงการออกแบบอาคารเรียนรวม และปฏิบัติการวิชาชีพ
 OWNER
 มหาวิทยาลัยเทคโนโลยีราชมงคลธัญบุรี
 วิทยาเขตขอนแก่น
 LOCATION
 มหาวิทยาลัยเทคโนโลยีราชมงคลธัญบุรี
 วิทยาเขตขอนแก่น
 DESIGN TEAM
renovatespace
 ARCHITECTURE • INTERIOR • EXHIBITION • RENOVATION
 RENOVATE SPACE CO.,LTD
 4/8 SUKHUMVIT 63 (EKKAMAI 21) KLONGTONNAU WATTANA 10110
 Tel. (66 2) 711-8831 Fax. (66 2) 711-8783
 E-MAIL: info@space.co.th Web Site: www.space.co.th


ARCHITECTS DESIGNERS	SIGNATURE
วิโรจน์ ลิ่มไชแสง 9-ธค492	
ธีร ศภณิก 4-ธค2137	
สุวิทย์ ทัศนวัฒน์ 2-ธค2228	
PROJECT ARCHITECT	SIGNATURE
สุวิทย์ ทัศนวัฒน์ 9-ธค2228	
INTERIOR DESIGNERS	SIGNATURE
LANDSCAPE DESIGNERS	SIGNATURE
STRUCTURAL ENGINEERS	SIGNATURE
เดวิด นี ฮานุกุลเนนา 911873	
CIVIL ENGINEERS	SIGNATURE
เชษฐศักดิ์ อรุณพรหม 859624	
เมธีศักดิ์ อรุณพรหม 81503	
ELECTRIC ENGINEERS	SIGNATURE
ไพวิทย์ ทรงสิริกุลพัฒนา รหัส 825	
MECHANIC ENGINEERS	SIGNATURE
ปัทมา จันทโรตนะ รหัส 2813	
SANITARY ENGINEERS	SIGNATURE
ณรงค์ จิตต์จงวิทย์ รหัส 48	
วิภา อาศุภณ์ รหัส 189	
REVISIONS	DATE

แบบก่อสร้าง	
DRAWING TITLE	SCALE
แปลนพื้นชั้น 4 (เหล็กเสริมพื้น)	
DRAWN R-SPACE STAFF	DRAWING NO.
CHECKED	ST-20
APPROVED	TOTAL
DATE 24/05/99	
FILE :	

Notes
 This Drawing is Copyrighted. All Contractors must check all dimensions on site. Only figured dimensions and grid lines are to be worked from. Discrepancies must be reported immediately to the Architect or Engineer concerned before proceeding.




ผู้ช่วยศาสตราจารย์ วิโรจน์ ลิ่มไชแสง
 วิศวกรบัณฑิตมหาวิทยาลัยเทคโนโลยีราชมงคลธัญบุรี

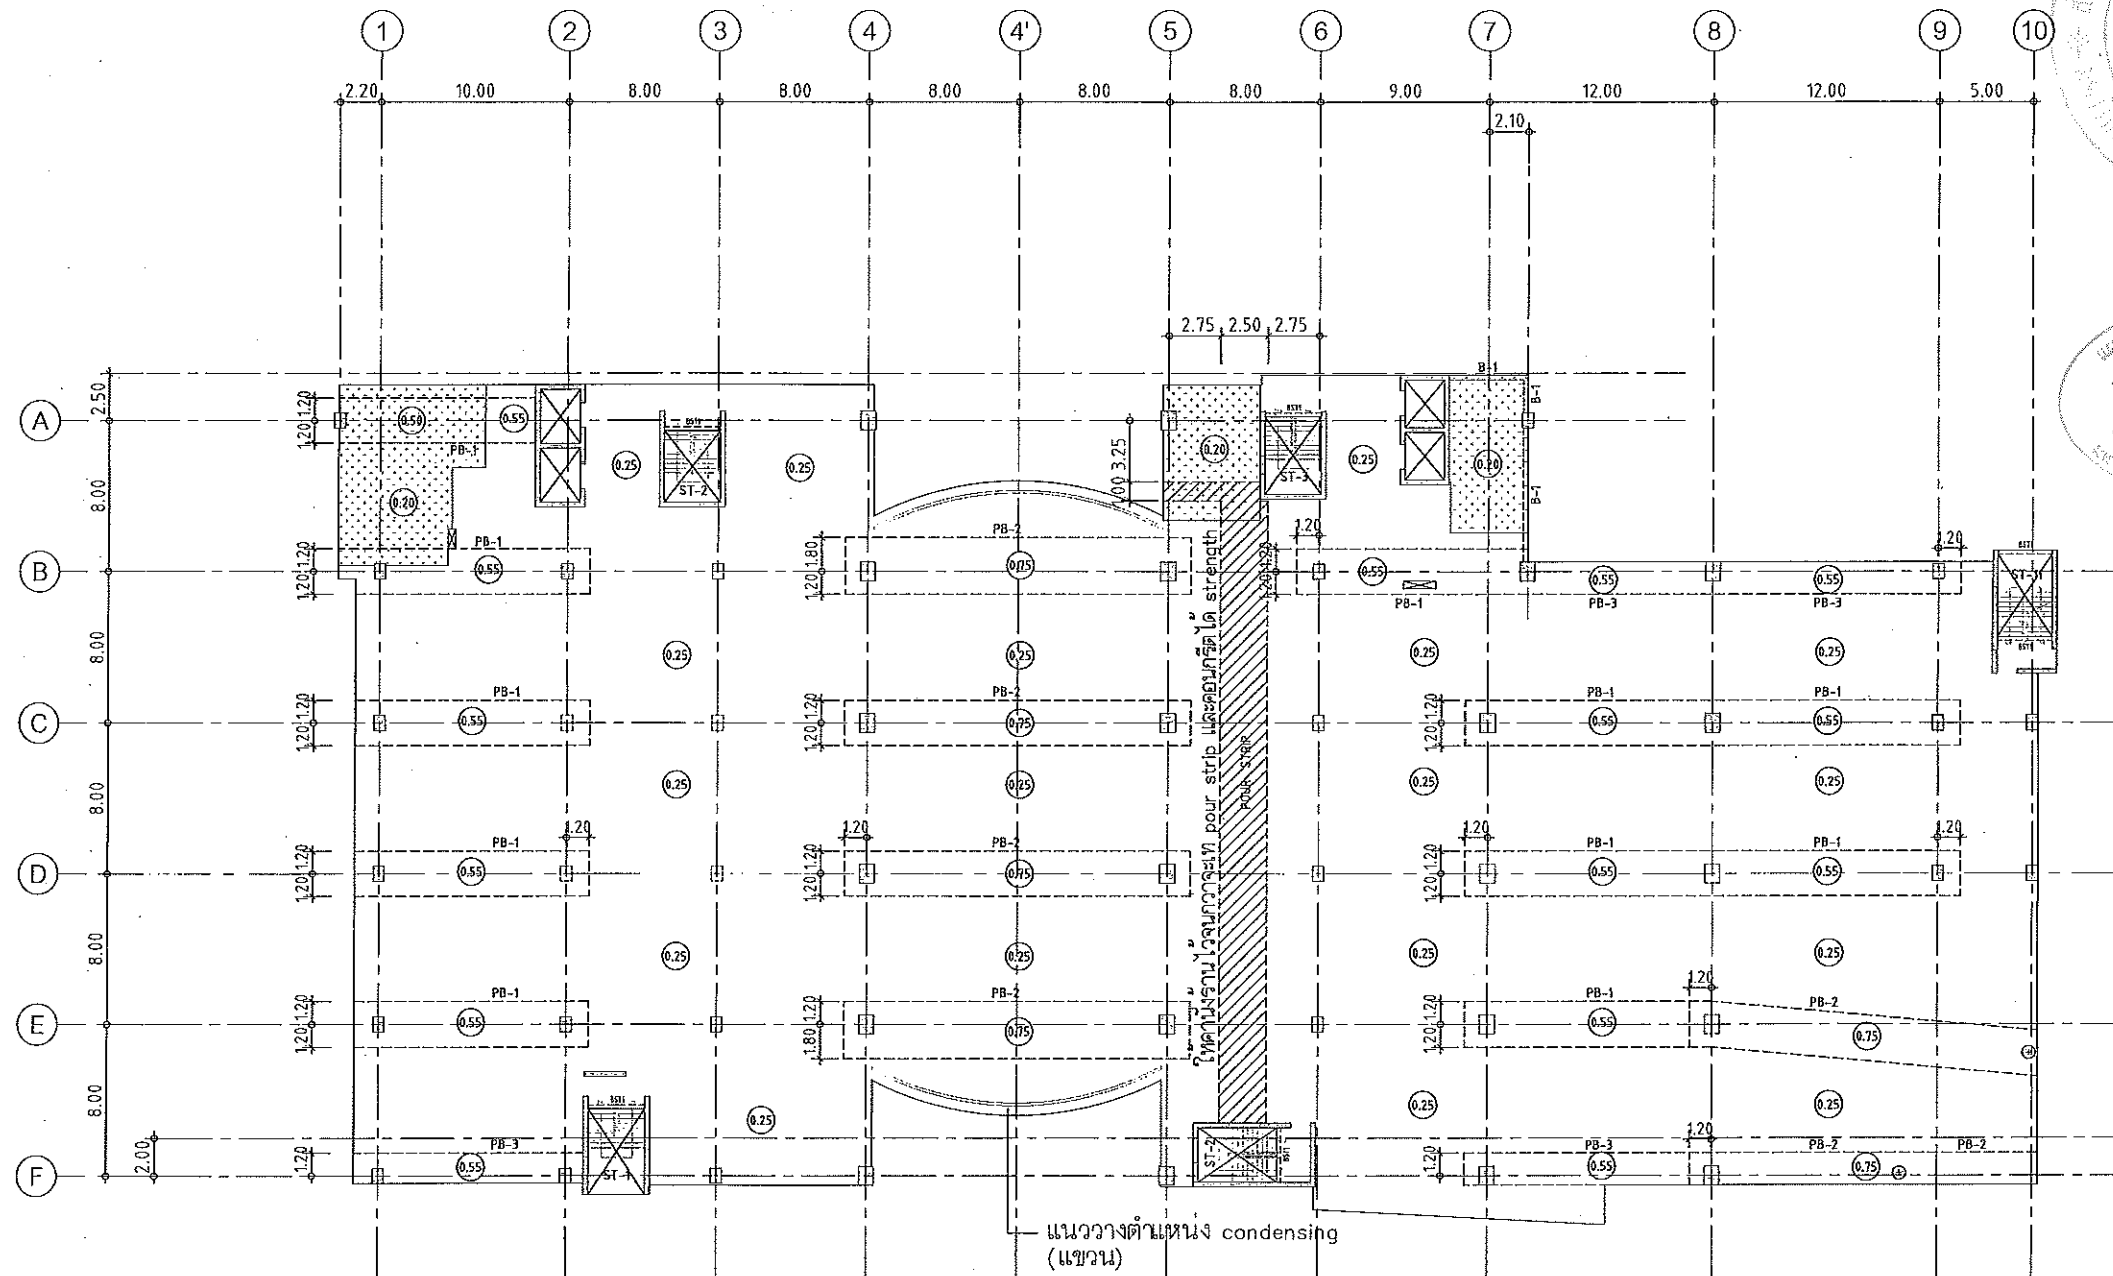

แปลนพื้นที่ 5
มาตราส่วน 1: 200

- NOTES:**
1. ALL DIMENSIONS ARE IN METER (m.)
 2. LOADING
 LL. = 400 kg/m.²
 SDL. = 200 kg/m.²
 3. THICKNESS OF SLABS ARE GIVEN IN ○.
 4. PROFILE OF TENDON MEASURED FROM SOFFIT OF SLAB.
 5. RC. STRUCTURE
 6. DROP 0.05 m.

ผู้ช่วยศาสตราจารย์ วิโรจน์ ลิ่มไขแสง
อธิการบดีมหาวิทยาลัยเทคโนโลยีราชมงคลธัญบุรี

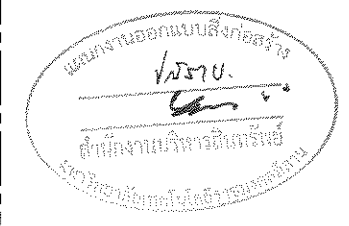

JOB NO. RNS-5907

PROJECT
โครงการออกแบบอาคารเรียนรวม
และปฏิบัติการวิชาชีพ

OWNER
มหาวิทยาลัยเทคโนโลยีราชมงคลธัญบุรี
วิทยาเขตขอนแก่น


LOCATION
มหาวิทยาลัยเทคโนโลยีราชมงคลธัญบุรี
วิทยาเขตขอนแก่น

DESIGN TEAM

renovatespace
ARCHITECTURE • INTERIOR • EXHIBITION • RENOVATION

RENOVATE SPACE CO.,LTD
449 SUKHUMVIT 63 (EKKAMAI 2) KLONGTONNAU WATTANA 10110
Tel. (66 2) 711 - 5637 Fax. (66 2) 711 - 5753
E-MAIL : info@space.co.th Web Site : www.space.co.th

ARCHITECTS DESIGNERS	วิชัย สุทธิพร ๖-๓๕4๕2	SIGNATURE	
ศิริ ศลพิน	๕-๕๓2137		
ศุภกมล ทัศนวิวัฒน์	๓-๕๓722๘		
PROJECT ARCHITECT		SIGNATURE	
ศุภกมล ทัศนวิวัฒน์	๓-๕๓722๘		
INTERIOR DESIGNERS		SIGNATURE	
LANDSCAPE DESIGNERS		SIGNATURE	
STRUCTURAL ENGINEERS		SIGNATURE	
อภินันท์ ธิราชพัฒน์	๖๒1๕73		
CIVIL ENGINEERS		SIGNATURE	
ณัฐพงศ์ ขุนพรหม	๕๒9๕24		
ณัฐพงศ์ ขุนพรหม	๖๓1503		
ELECTRIC ENGINEERS		SIGNATURE	
ไพโรจน์ วัฒนกุลสุวัฒนา	๖๓๑ ๕25		
MECHANIC ENGINEERS		SIGNATURE	
วิบูลย์ งามวิไล	๕๓ 2๕3		
SANITARY ENGINEERS		SIGNATURE	
บรรณ จิตต์รุ่งชัย	๖๓ 4๕		
ธีรมา ช่างช่าง	๖๓ 1๕9		
REVISIONS		DATE	
คำแนะนำ			
DRAWING TITLE	SCALE		
แปลนพื้นที่ 5			
DRAWN R-SPACE STAFF	DRAWING NO.		
CHECKED	ST-21		
APPROVED			
DATE 24 / 05 / 59	TOTAL		
FILE :			

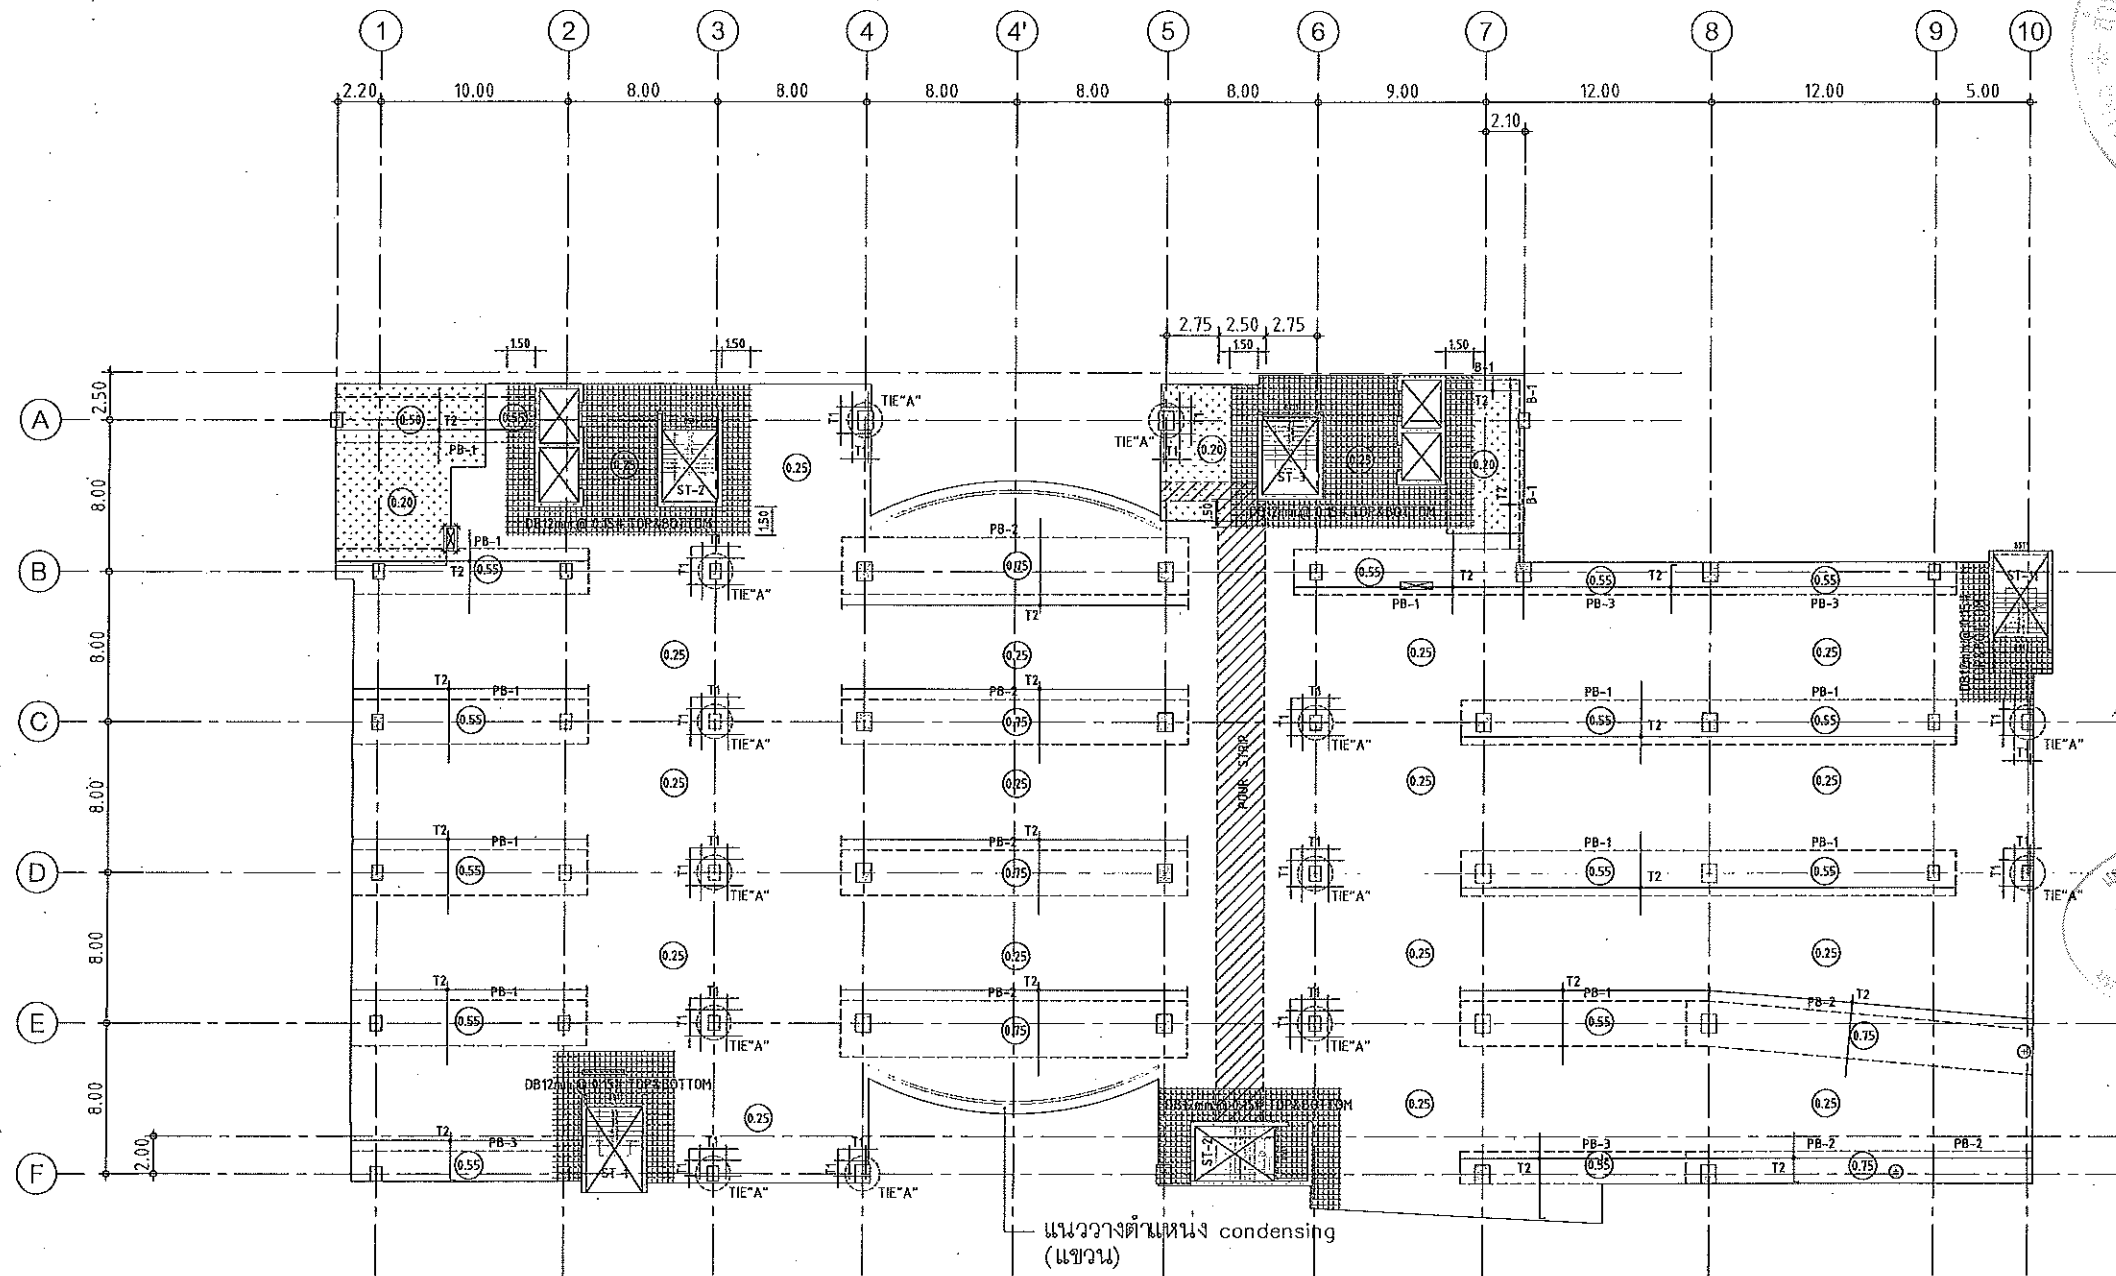

แปลนเหล็กเสริมพื้นชั้นที่ 5
 มาตรฐาน 1:200

NOTES:

- ALL DIMENSIONS ARE IN METER (m).
- LOADING
 LL. = 400 kg/m²
 SDL. = 200 kg/m²
- THICKNESS OF SLABS ARE GIVEN IN ○.
- PROFILE OF TENDON MEASURED FROM SOFFIT OF SLAB.
- RC. STRUCTURE
- DROP 0.05 m.

TOP REINFORCEMENT

NAME	DETAIL	LENGTH & SHAPE
T1	15-DB12mm. @ 0.10	1500 1500 1500 +10.15
T2	DB12mm. @ 0.20	1000 1000 1000 +10.15

BOTTOM REINFORCEMENT

DB12mm. @500m.# TYPICAL ALL AREA
 R1 = 3-DB20mm.@100 (T&B); L=2.00 m.

หมายเหตุ :

- ช่องตำแหน่งเสาให้เปลี่ยนเป็นฝั่ SLEEVE แทนทั้งหมด
- ท้องน้ำและระเบียง ลดระดับ 0.05 ม.



JOB NO. RNS-5907

PROJECT
 โครงการออกแบบอาคารเรียนรวม
 และปฏิบัติการวิชาชีพ

OWNER
 มหาวิทยาลัยเทคโนโลยีราชมงคลธัญบุรี
 วิทยาเขตดอนแก่น

LOCATION
 มหาวิทยาลัยเทคโนโลยีราชมงคลธัญบุรี
 วิทยาเขตดอนแก่น

DESIGN TEAM



RENOVATE SPACE CO., LTD.

449 SUKHUMVIT 83 (EKKAMAI 2) KLONGSTONNAILI WATTANA 10110
 Tel. (66 2) 711-5637 Fax. (66 2) 711-5783
 E-MAIL : info@space.co.th Web Site : www.space.co.th

ARCHITECTS DESIGNERS	SIGNATURE
วิมลย์ สุทธิสุข ๗-ธล.๕๒๒	
ศิริ ศลภนิล ๕-ธล.๒137	
สุทัศน์ ภาณุพันธ์ ๗-ธล.๗๒๒๘	
PROJECT ARCHITECT	SIGNATURE
สุทัศน์ ภาณุพันธ์ ๗-ธล.๗๒๒๘	

INTERIOR DESIGNERS	SIGNATURE

LANDSCAPE DESIGNERS	SIGNATURE

STRUCTURAL ENGINEERS	SIGNATURE
อดิษฐ์ สิริพันธุ์พัฒนา ๒๒1873	

CIVIL ENGINEERS	SIGNATURE
เมธีพงศ์ ขุนนทรชัย ๕๗๑๘๒๔	
เมธีพงศ์ ขุนนทรชัย ๗๕1503	

ELECTRIC ENGINEERS	SIGNATURE
ไพโรจน์ ดวงสิริกุลวัฒนา ๗๓๕ ๘๒๕	

MECHANIC ENGINEERS	SIGNATURE
ปัทมกานต์ ชุมนไทยสง ๓๓ ๒๕13	

SAHNITARY ENGINEERS	SIGNATURE
ณรงค์ จิตต์รุ่งชัยภักดิ์ ๖๓ 48	
วิภา อชาธร ๗๕ 169	

REVISIONS	DATE

คำแนะนำ

- แบบร่างนี้เป็นทรัพย์สินของกรมการศึกษานอกโรงเรียน กระทรวงศึกษาธิการ หากมีการแก้ไขหรือเปลี่ยนแปลงแบบร่างโดยผู้รับเหมาโดยไม่ได้รับอนุญาตจากผู้รับเหมาจะถือว่าผิดสัญญา
- ให้ใช้ตัวอักษรที่พิมพ์ชัดเจน ห้ามใช้ปากกาสีน้ำเงิน
- จะแตกต่างกันเล็กน้อยกับแบบร่างสถาปัตย์ที่ส่งมอบให้ไว้กับสถาปนิกผู้รับเหมา
- ก่อนการปฏิบัติงานในแต่ละงาน ผู้รับเหมาต้องส่งแบบ SHOP DRAWING ที่ถูกต้องและสมบูรณ์แก่สถาปนิกผู้รับเหมาเพื่อตรวจสอบก่อนการดำเนินการทุกครั้ง

DRAWING TITLE	SCALE
แปลนพื้นชั้น 5 (เหล็กเสริมพื้น)	

DRAWN	RSPACE STAFF	DRAWING NO.
CHECKED		ST-23


APPROVED	DATE	TOTAL
	24/05/99	

FILE :	TOTAL

ผู้ช่วยศาสตราจารย์ วิโรจน์ ลิ้มไขแสง
 อธิการบดีมหาวิทยาลัยเทคโนโลยีราชมงคลธัญบุรี

ผู้ช่วยศาสตราจารย์ วิโรจน์ ลิ้มไขแสง
 อธิการบดีมหาวิทยาลัยเทคโนโลยีราชมงคลธัญบุรี


Notes
 This Drawing is Copyrighted. All Contractors must check all dimensions on site.
 Only signed dimensions and grid lines are to be used. Discrepancies must be reported immediately to the Architect or Engineer concerned before proceeding.

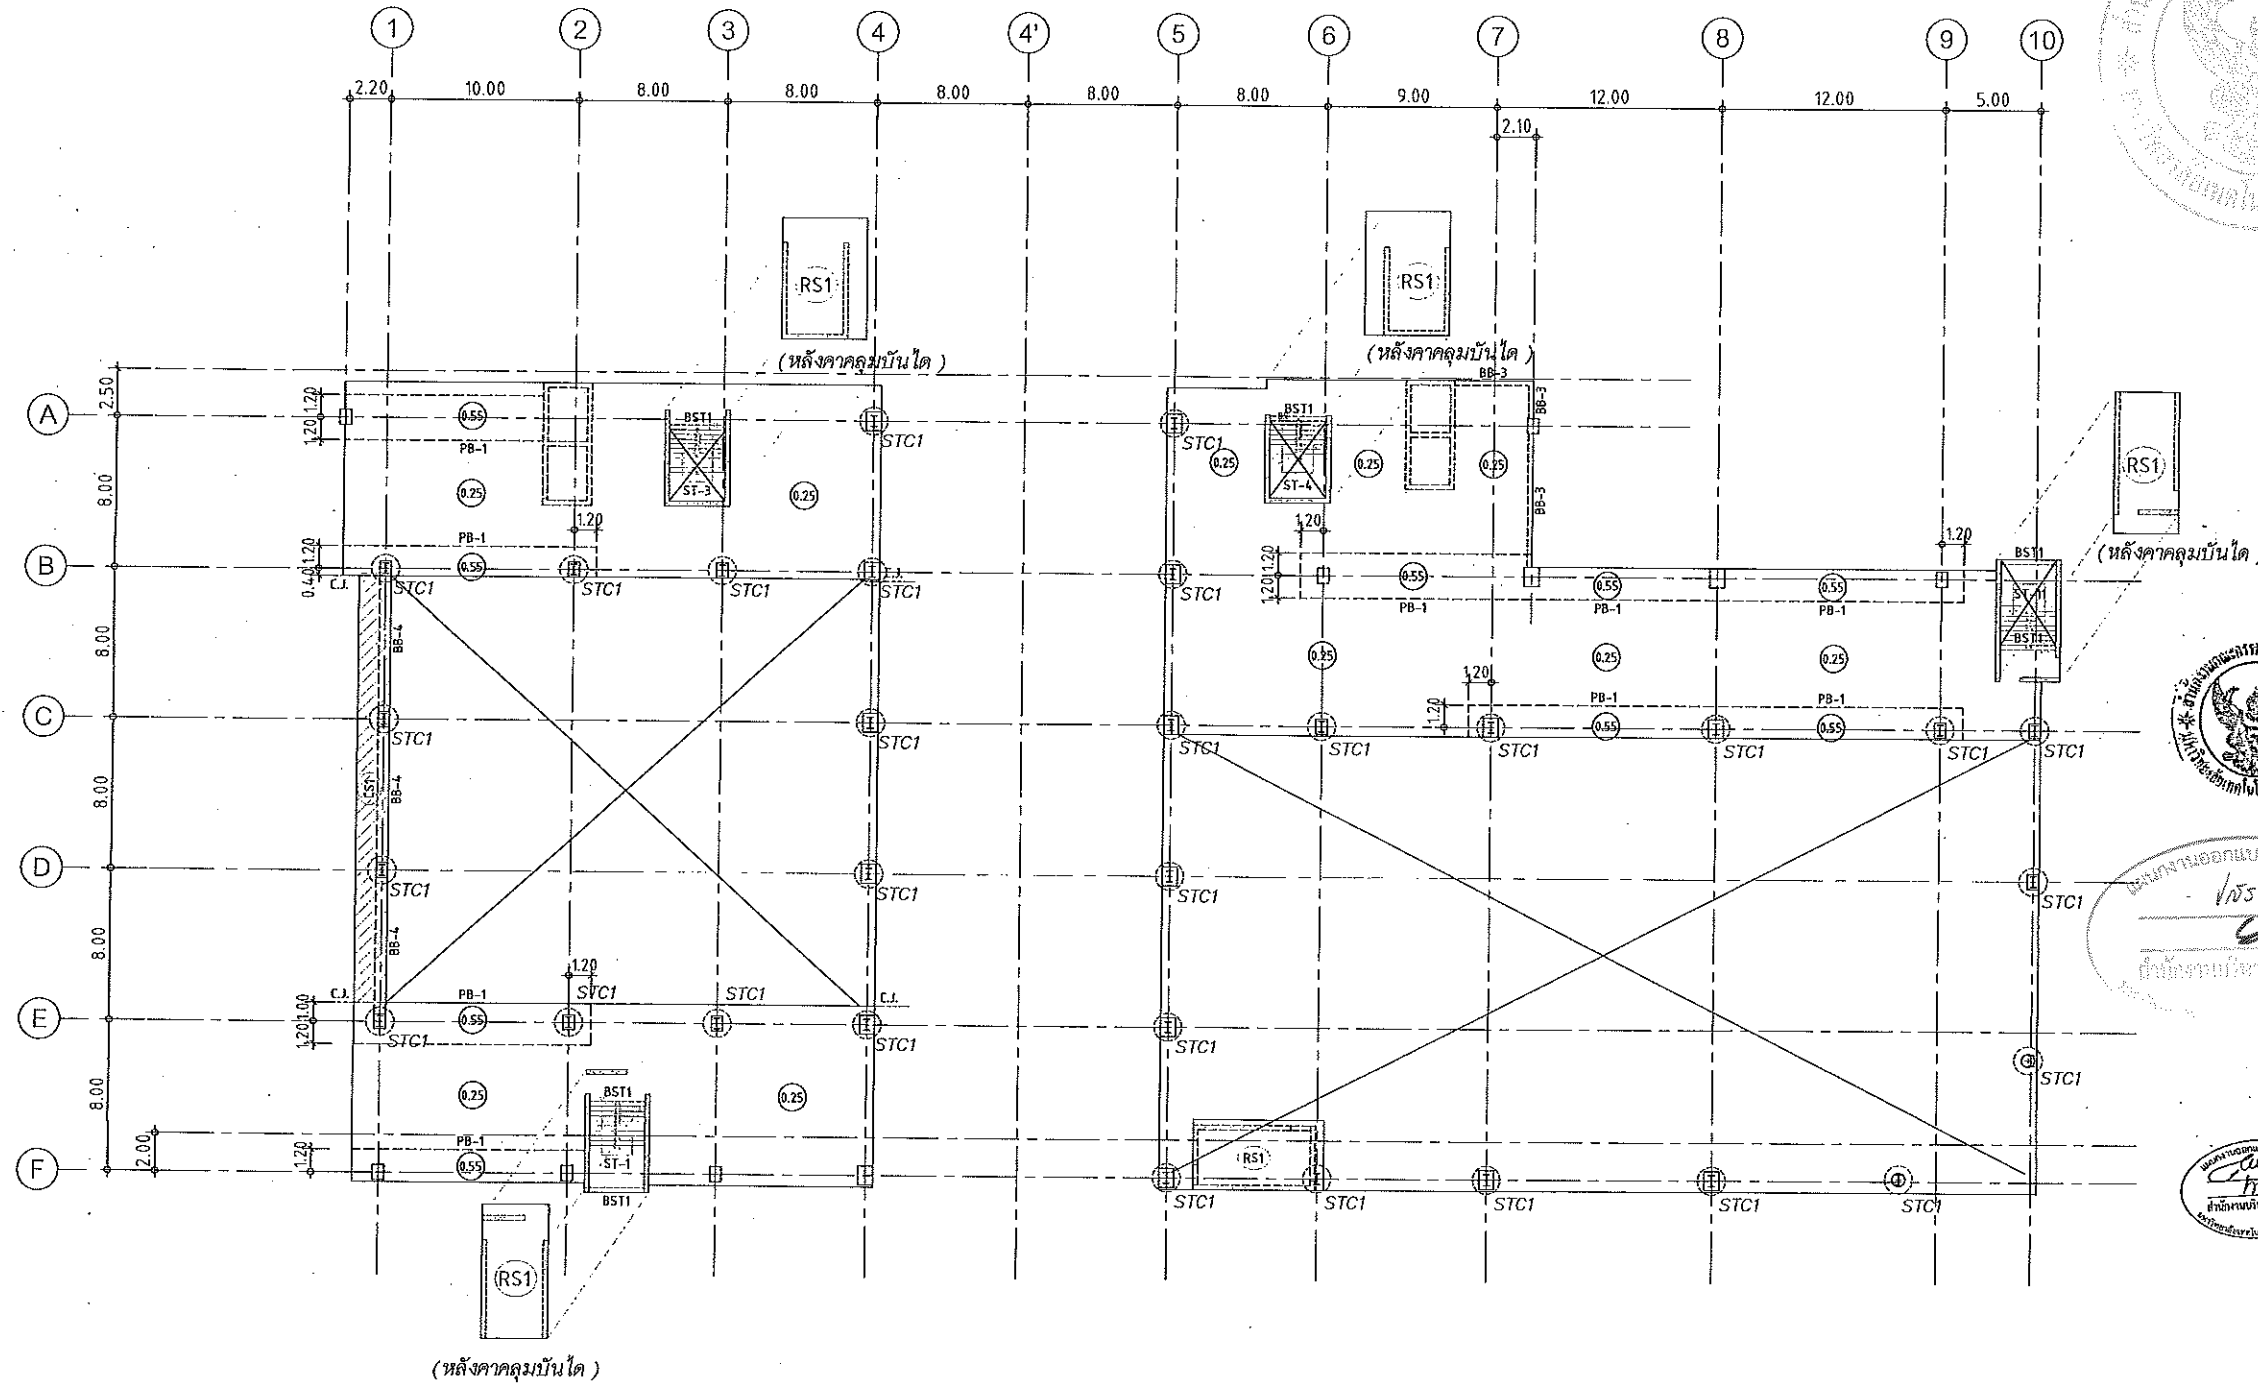

แปลนพื้นชั้นดาดฟ้า
 มาตรฐาน 1:200

NOTES:

1. ALL DIMENSIONS ARE IN METER (m.)
2. LOADING
 LL. = 400 kg/m²
 SDL. = 200 kg/m²
3. THICKNESS OF SLABS ARE GIVEN IN ○.
4. PROFILE OF TENDON MEASURED FROM SOFFIT OF SLAB.
5. RC. STRUCTURE
6. DROP 0.05 m.

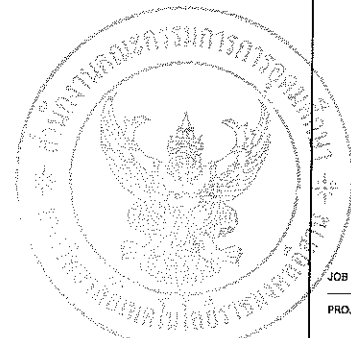

JOB NO. RNS-5907

PROJECT
 โครงการออกแบบอาคารเรียนรวม
 และปฏิบัติภารกิจวิชาชีพ

OWNER
 มหาวิทยาลัยเทคโนโลยีราชมงคลอีสาน
 วิทยาเขตขอนแก่น

LOCATION
 มหาวิทยาลัยเทคโนโลยีราชมงคลอีสาน
 วิทยาเขตขอนแก่น

DESIGN TEAM



RENOVATE SPACE CO., LTD

449 SUKHUMVIT 63 (EKKAMAI 21) KLONGTONNAU WATTANA 10110
 Tel. (66 2) 711 - 5637 Fax. (66 2) 711 - 5763
 E-MAIL : info@renospace.co.th Web Site : www.renospace.co.th

ARCHITECTS DESIGNERS	SIGNATURE
วิรัชย์ สุทธิสุข ๑-๓๓482	
สิริ ศุภพิน ๓-๓๓2137	
สุทิน ฤกษ์จันทร์ ๓-๓๓7228	
PROJECT ARCHITECT	SIGNATURE
สุทิน ฤกษ์จันทร์ ๓-๓๓7228	

INTERIOR DESIGNERS SIGNATURE

LANDSCAPE DESIGNERS SIGNATURE

STRUCTURAL ENGINEERS SIGNATURE

คณินท์ ธีรานุวัฒนา ๑๓1873

CIVIL ENGINEERS SIGNATURE

เชิษฐ์ศักดิ์ อุ่มทรัพย์ ส๓9624

เชิษฐ์ศักดิ์ อุ่มทรัพย์ ๓๓1503

ELECTRIC ENGINEERS SIGNATURE

โกวิท ศรีชัยกุลวัฒนา ๑๓1825

MECHANIC ENGINEERS SIGNATURE

ปัญญา จันทโชติวงค์ ส๓ 2613

SANITARY ENGINEERS SIGNATURE

ณรงค์ ขิษฐ์รุ่งโยภักดิ์ ๑๓ 48

วิภา อรรถสิทธิ์ ๓๓ 169

REVISIONS DATE

คำนวณ

1. แปลนก่อสร้างนี้ไม่มีบันทึกดินของพื้นที่ก่อสร้างและพื้นที่บริเวณโดยรอบ
 วิศวกรตรวจสอบ และคำนวณพื้นที่ก่อสร้าง ให้ที่เจ้าของโครงการทราบ
 2. ไม่ได้อัปเดตพื้นที่ก่อสร้างตามพื้นที่จริง
 3. จะดำเนินการก่อสร้างตามแบบที่แนบมาซึ่งได้แก่แบบร่างสถาปัตย์
 4. ให้นำแบบร่างไปแสดงต่อผู้รับจ้างก่อสร้างและช่างเทคนิค SHOP DRAWING
 ผู้รับจ้างก่อสร้างและช่างเทคนิคจะดำเนินการก่อสร้างตามที่ระบุไว้ใน
 แบบร่างนี้เท่านั้น

แบบก่อสร้าง

DRAWING TITLE SCALE

แปลนพื้นชั้นดาดฟ้า

DRAWN R-SPACE STAFF DRAWING NO.

CHECKED ST-24

APPROVED

DATE ๒๔/๐๕/๕๙ TOTAL

FILE :


Notes
 This Drawing is Copyrighted. All Contractors must check all dimensions on site.
 Only figured dimensions and grid lines are to be worked from. Discrepancies
 must be reported immediately to the Architect or Engineer concerned
 before processing.



ผู้ช่วยศาสตราจารย์ วิโรจน์ ลิ้มไขแสง
 อธิการบดีมหาวิทยาลัยเทคโนโลยีราชมงคลอีสาน



ผู้ช่วยศาสตราจารย์ วิโรจน์ ลิ้มไขแสง
 อธิการบดีมหาวิทยาลัยเทคโนโลยีราชมงคลอีสาน

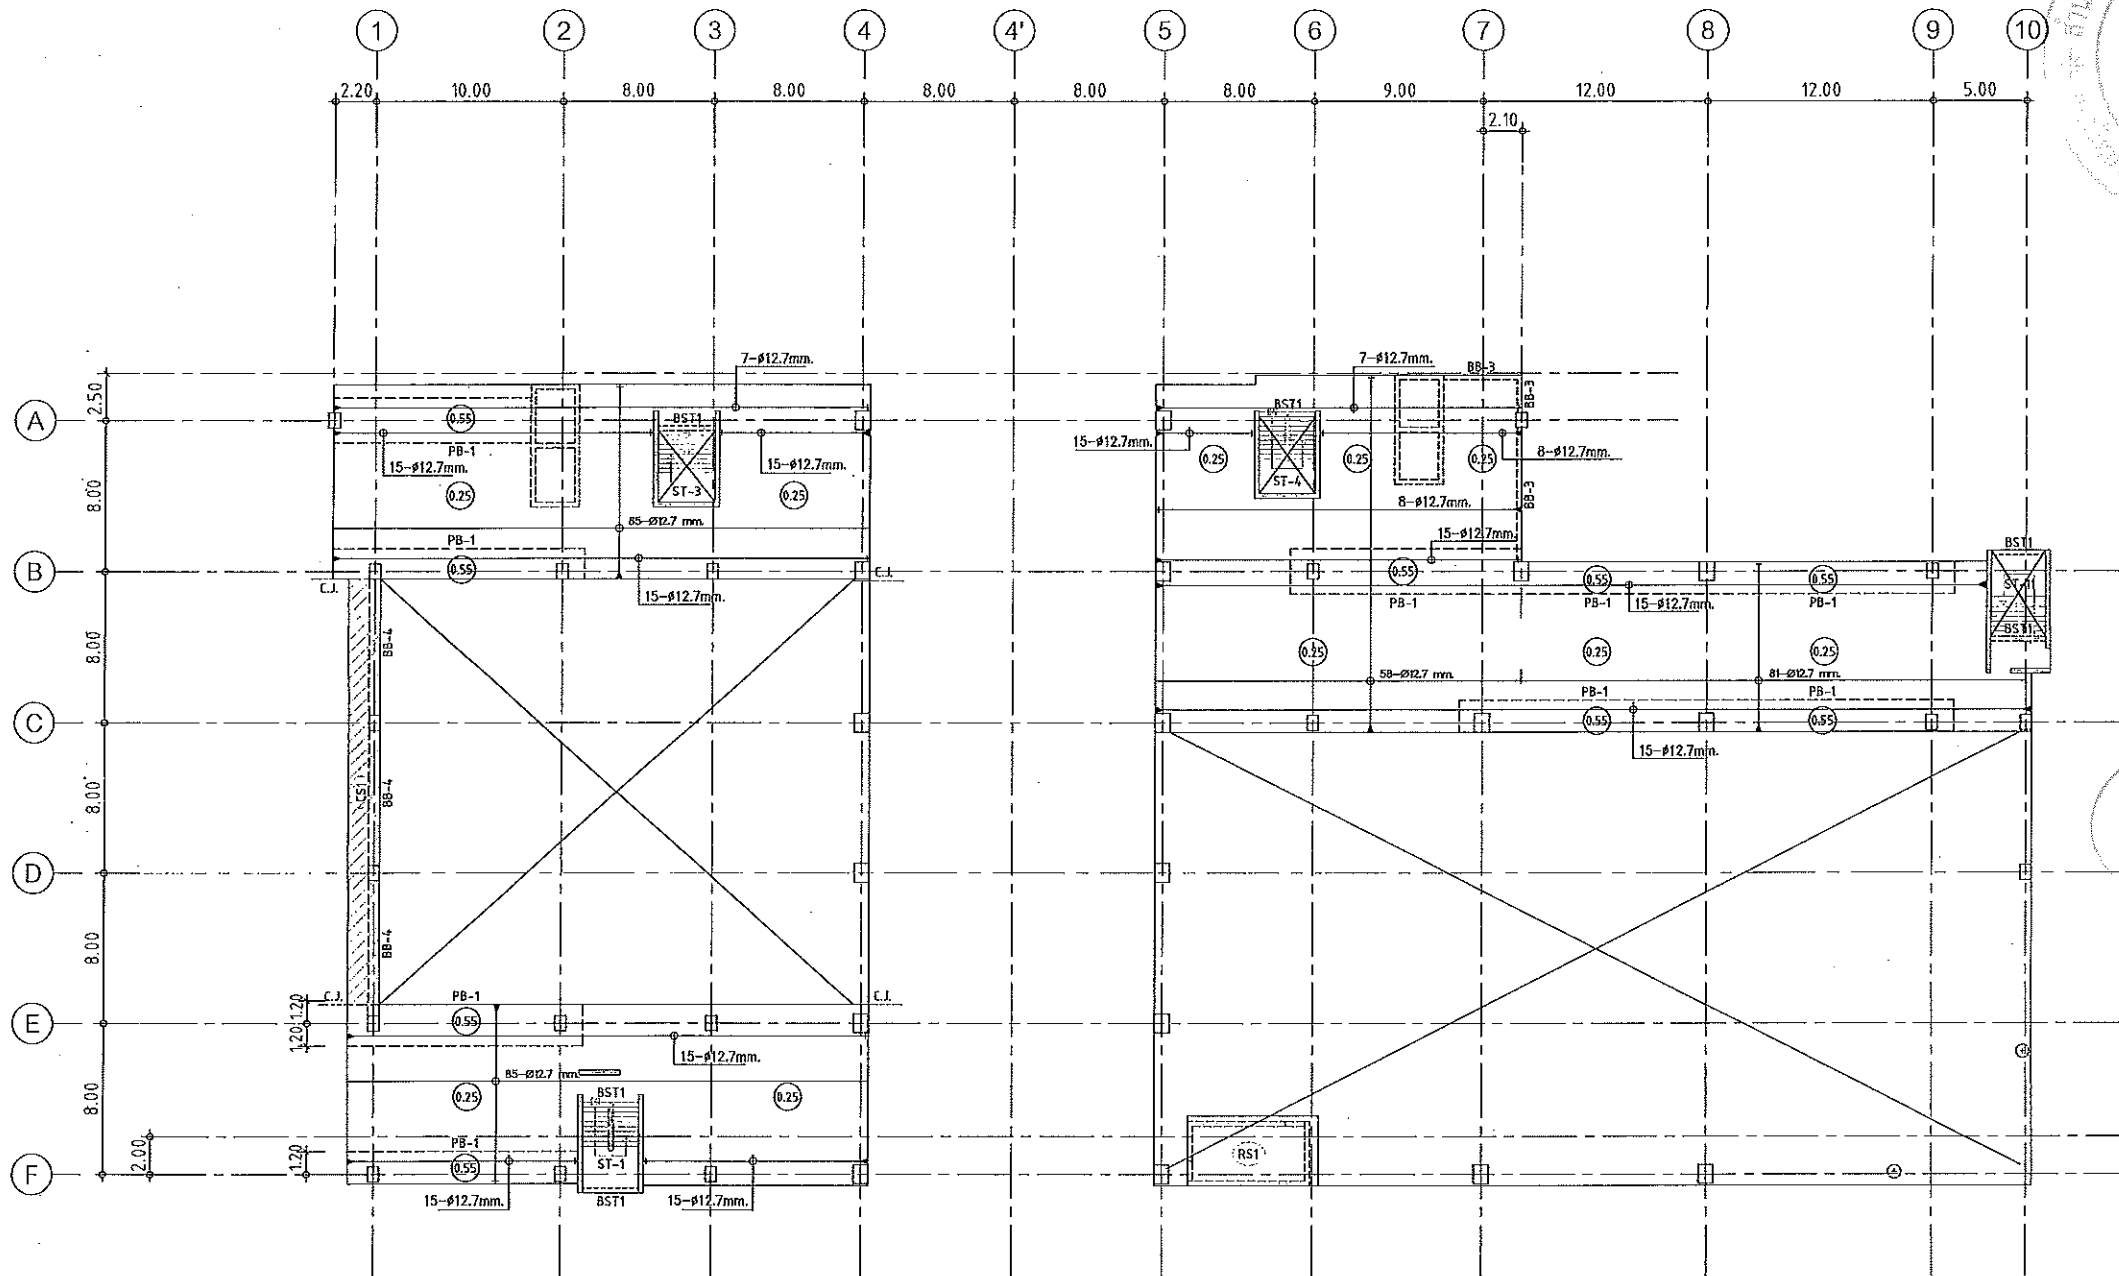

แปลนลวดอัดแรงพื้นชั้นดาดฟ้า

มาตราส่วน 1:200

NOTES:

- ALL DIMENSIONS ARE IN METER (m.)
- LOADING

	LL. = 400 kg/m ²
	SDL = 200 kg/m ²
- THICKNESS OF SLABS ARE GIVEN IN ○.
- PROFILE OF TENDON MEASURED FROM SOFFIT OF SLAB.
- RC. STRUCTURE
- DROP 0.05 m.

ผู้ช่วยศาสตราจารย์ วิโรจน์ สัมโขแสง
 อธิการบดีมหาวิทยาลัยเทคโนโลยีราชมงคลธัญบุรี



JOB NO. RNS-5907
 PROJECT โครงการออกแบบอาคารเรียนรวมและปฏิบัติการวิชาฟิสิกส์

OWNER มหาวิทยาลัยเทคโนโลยีราชมงคลธัญบุรี วิทยาเขตชอนแก่น

LOCATION มหาวิทยาลัยเทคโนโลยีราชมงคลธัญบุรี วิทยาเขตชอนแก่น


DESIGN TEAM renovatespace ARCHITECTURE • INTERIOR • EXHIBITION • RENOVATION

RENOVATE SPACE CO.,LTD
 449 SUKHUMVIT 63 (EKKAMAI 21) KLONGTANNAU WATTANA 10110
 Tel. (66 2) 711 - 5637 Fax. (66 2) 711 - 5763
 E-MAIL : info@rspace.co.th Web Site : www.rspace.co.th

ARCHITECTS DESIGNERS	SIGNATURE
วิโรจน์ สัมโขแสง ๑-๓๓.๔๘๒	
ศิริ ศกดิ์นิธิ ๕-๓๓.๒๑๓๗	
สุทิน ภาณุวัฒน์ ๓-๓๓.๗๒๒๘	
PROJECT ARCHITECT	SIGNATURE
สุทิน ภาณุวัฒน์ ๓-๓๓.๗๒๒๘	
INTERIOR DESIGNERS	SIGNATURE
LANDSCAPE DESIGNERS	SIGNATURE
STRUCTURAL ENGINEERS	SIGNATURE
อดิษฐ์ ชีราวุฒิศาน ๑๒.๑๘๗๓	
CIVIL ENGINEERS	SIGNATURE
เมธีศักดิ์ ขุนนทชัย ๓๓.๑๘๒๔	
เมธีศักดิ์ ขุนนทชัย ๓๓.๑๘๒๕	
ELECTRIC ENGINEERS	SIGNATURE
โยววิทย์ ศวศิริกุลธิดานา ๑๓.๘๒๕	
MECHANIC ENGINEERS	SIGNATURE
ปัทมา จันทโชติแสง ๓๓.๒๑๑๓	
SANITARY ENGINEERS	SIGNATURE
ณรงค์ จิตรุ่งโรจน์ ๑๓.๔๑	
วิชัย ช่างรงค์ ๑๓.๑๕๑	
REVISIONS	DATE

แบบก่อสร้าง	
DRAWING TITLE	SCALE
แปลนพื้นชั้นดาดฟ้า (ลวดอัดแรง)	
DRAWN	DRAWING NO.
R-SPACE STAFF	ST-25
CHECKED	
APPROVED	
DATE	TOTAL
24/05/59	
FILE :	

Notes
 This Drawing is Copyrighted. All Contractors must check all dimensions on site.
 Only figured dimensions and grid lines are to be worked from. Discrepancies
 must be reported immediately to the Architect or Engineer concerned
 before proceeding.

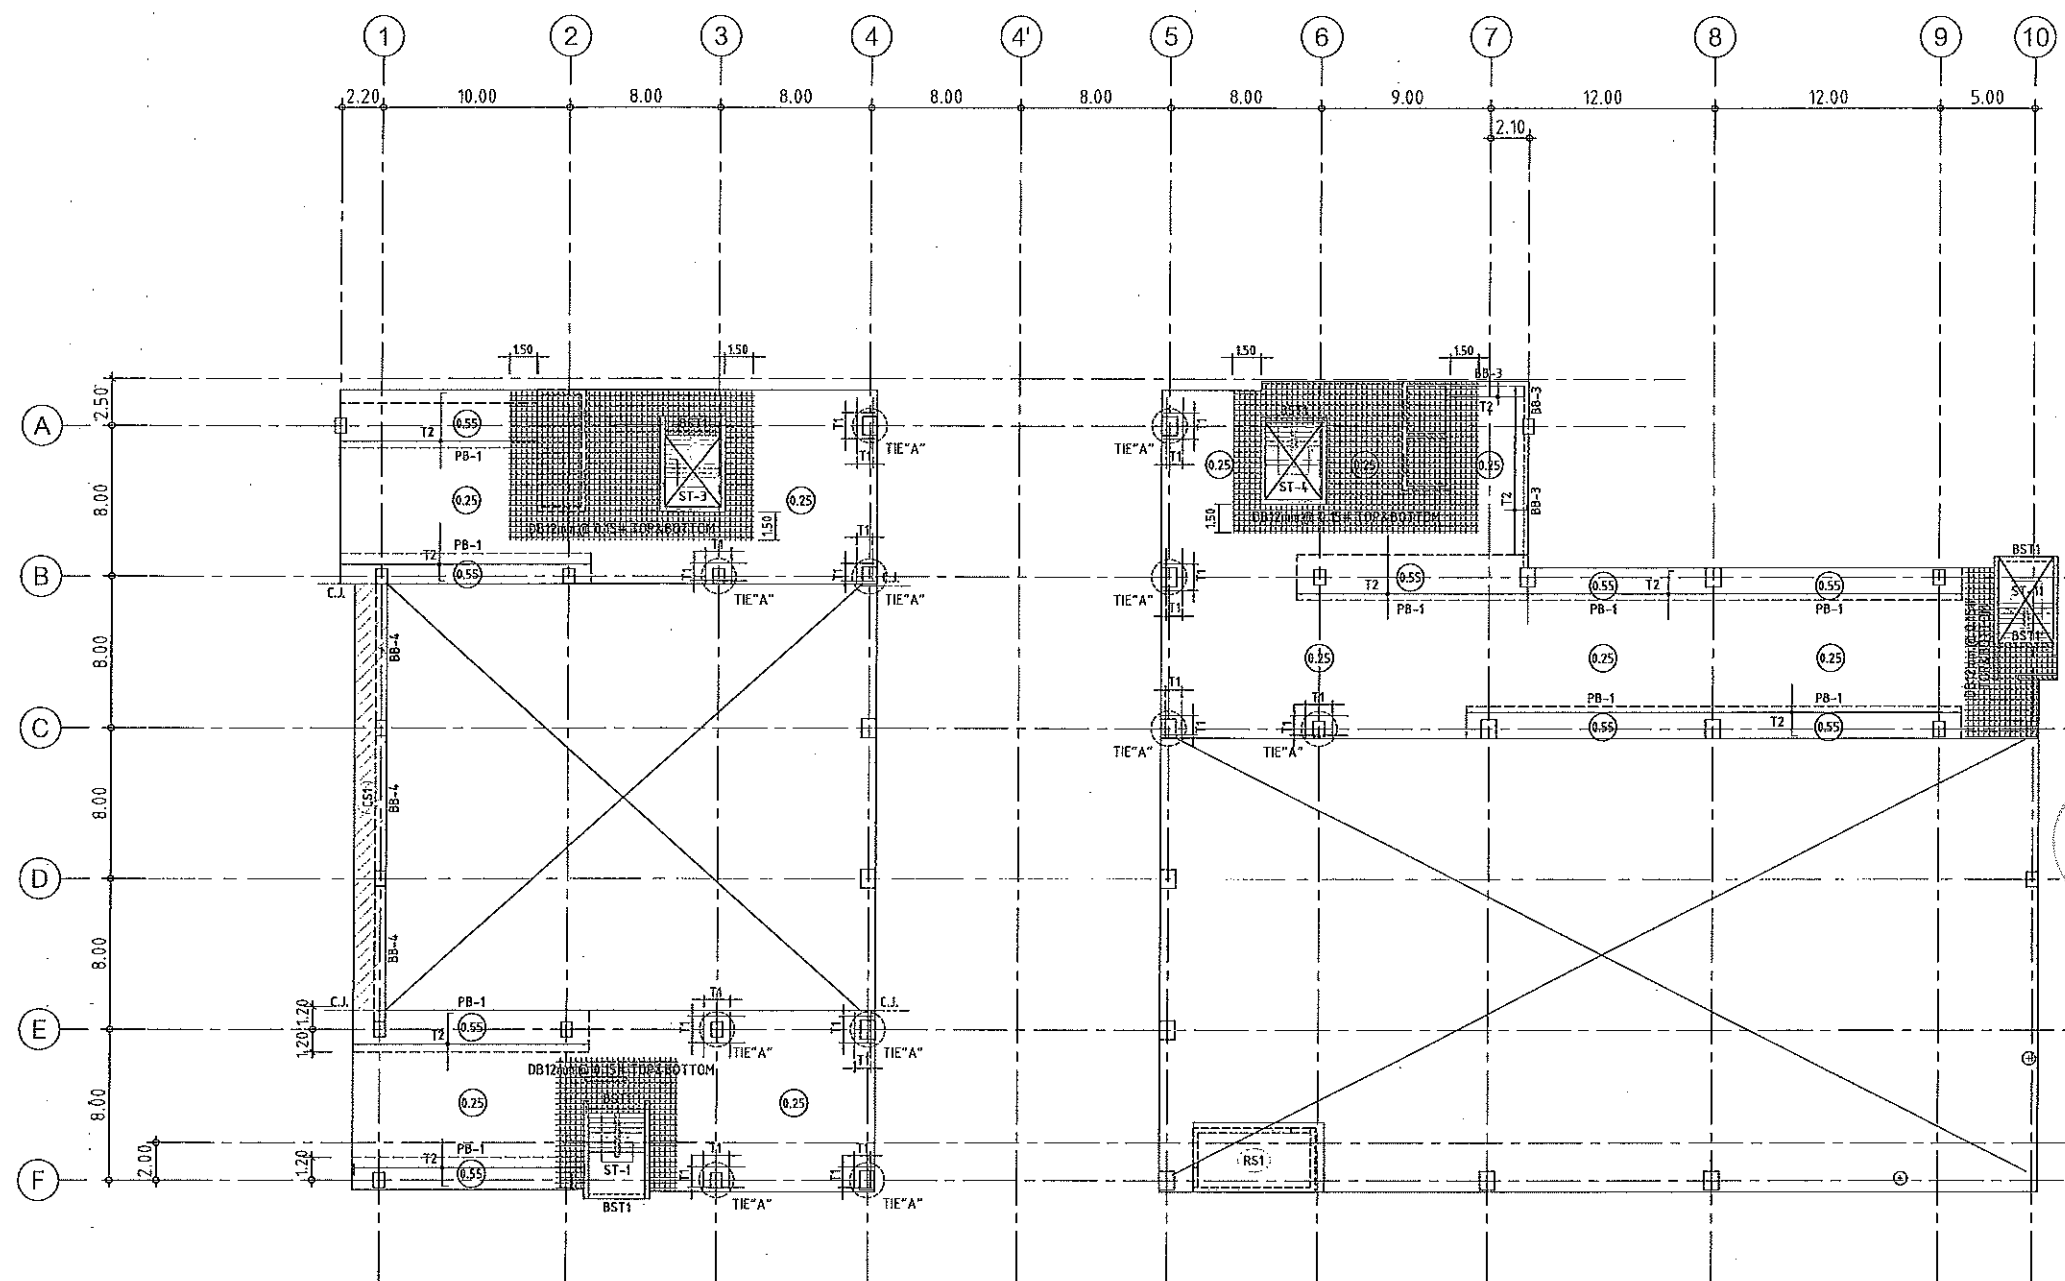

แปลนเหล็กเสริมพื้นชั้นดาดฟ้า
 มาตรฐาน 1:200

- NOTES:**
- ALL DIMENSIONS ARE IN METER (m.)
 - LOADING
 LL. = 400 kg/m²
 SDL. = 200 kg/m²
 - THICKNESS OF SLABS ARE GIVEN IN ○.
 - PROFILE OF TENDON MEASURED FROM SOFFIT OF SLAB.
 - RC. STRUCTURE
 - DROP 0.05 m.

TOP REINFORCEMENT

NAME	DETAIL	LENGTH & SHAPE
T1	15-DB12mm. @ 0.10	1500 1500 1500 0.15
T2	DB12mm. @ 0.20	1000 1000 1000 0.15

BOTTOM REINFORCEMENT
 DB12mm. @500m.# TYPICAL ALL AREA
 R1 = 3-DB20mm.@100 (T&B) ; L=2.00 m.

หมายเหตุ :
 -ช่องที่ตำแหน่งเสาให้เปลี่ยนเป็นฝัง SLEEVE แทนทั้งหมด
 -ห้องน้ำและระเบียง ลดระดับ 0.05 ม.

ผู้ช่วยศาสตราจารย์ วิโรจน์ ลิ้มไขแสง
 อธิการบดีมหาวิทยาลัยเทคโนโลยีราชมงคลธัญบุรี

ผู้ช่วยศาสตราจารย์ วิโรจน์ ลิ้มไขแสง
 อธิการบดีมหาวิทยาลัยเทคโนโลยีราชมงคลธัญบุรี



JOB NO. RNS-5907
 PROJECT
 โครงการออกแบบอาคารเรียนรวม
 และปฏิบัติการวิชาฟิสิกส์
 OWNER
 มหาวิทยาลัยเทคโนโลยีราชมงคลธัญบุรี
 วิทยาเขตขอนแก่น
 LOCATION
 มหาวิทยาลัยเทคโนโลยีราชมงคลธัญบุรี
 วิทยาเขตขอนแก่น
 DESIGN TEAM
renovatespace
 ARCHITECTURE • INTERIOR • EXHIBITION • RENOVATION
 RENOVATE SPACE CO.,LTD
 419 SUKHUMVIT 63 (SOXAMAI 2) KLONGTONNAU WATTANA 10110
 Tel. (66 2) 711 - 5637 Fax. (66 2) 711 - 5763
 E-MAIL: info@renovatespace.co.th Web Site: www.rspace.co.th




แบบร่างออกแบบสิ่งก่อสร้าง
 100%
 สำนักออกแบบวิศวกรรม
 มหาวิทยาลัยเทคโนโลยีราชมงคลธัญบุรี

ARCHITECTS DESIGNERS	SIGNATURE
วิโรจน์ วิโรจน์ 9-8442	
ธีร อดิศักดิ์ 4-842137	
สุทัศน์ ภาณุวัฒน์ 8-847228	
PROJECT ARCHITECT	SIGNATURE
สุทัศน์ ภาณุวัฒน์ 8-847228	
INTERIOR DESIGNERS	SIGNATURE
LANDSCAPE DESIGNERS	SIGNATURE
STRUCTURAL ENGINEERS	SIGNATURE
อดิศักดิ์ วิโรจน์ 941873	
CIVIL ENGINEERS	SIGNATURE
วิโรจน์ อดิศักดิ์ 849624	
วิโรจน์ อดิศักดิ์ 841503	
ELECTRIC ENGINEERS	SIGNATURE
วิโรจน์ อดิศักดิ์ 825	
MECHANIC ENGINEERS	SIGNATURE
วิโรจน์ อดิศักดิ์ 2613	
SANITARY ENGINEERS	SIGNATURE
วิโรจน์ อดิศักดิ์ 48	
วิโรจน์ อดิศักดิ์ 169	
REVISIONS	DATE

คำแนะนำ
 1.แบบก่อสร้างนี้เป็นทรัพย์สินของมหาวิทยาลัยเทคโนโลยีราชมงคลธัญบุรี
 2.ใช้สำหรับโครงการนี้เท่านั้น ห้ามคัดลอก
 3.รายละเอียดของโครงการจะเปลี่ยนแปลงได้ตามความเหมาะสม
 4.ก่อนการปฏิบัติงานในสถานที่ก่อสร้าง ผู้รับจ้างต้องแสดงแบบ SHOP DRAWING
 ที่ผู้ควบคุมงานและคณะกรรมการตรวจงานจ้างฯพิจารณาและอนุมัติ
 ก่อนการดำเนินการก่อสร้าง

แบบก่อสร้าง
 DRAWING TITLE SCALE
 แปลนพื้นชั้นดาดฟ้า (เหล็กเสริมพื้น)
 DRAWN R-SPACE STAFF DRAWING NO.
 CHECKED ST-26
 APPROVED
 DATE 24/05/59 TOTAL
 FILE: -

Notes
 This Drawing is Copyrighted. All Contractors must check all dimensions on site.
 Only figured dimensions and grid lines may be worked from. Discrepancies
 must be reported immediately to the Architect or Engineer concerned
 before processing.

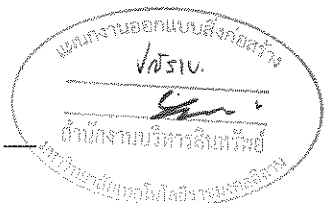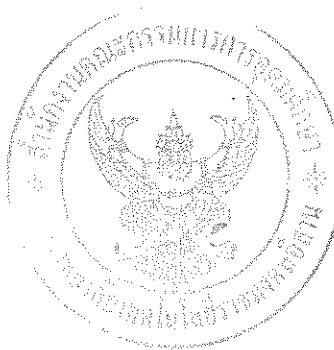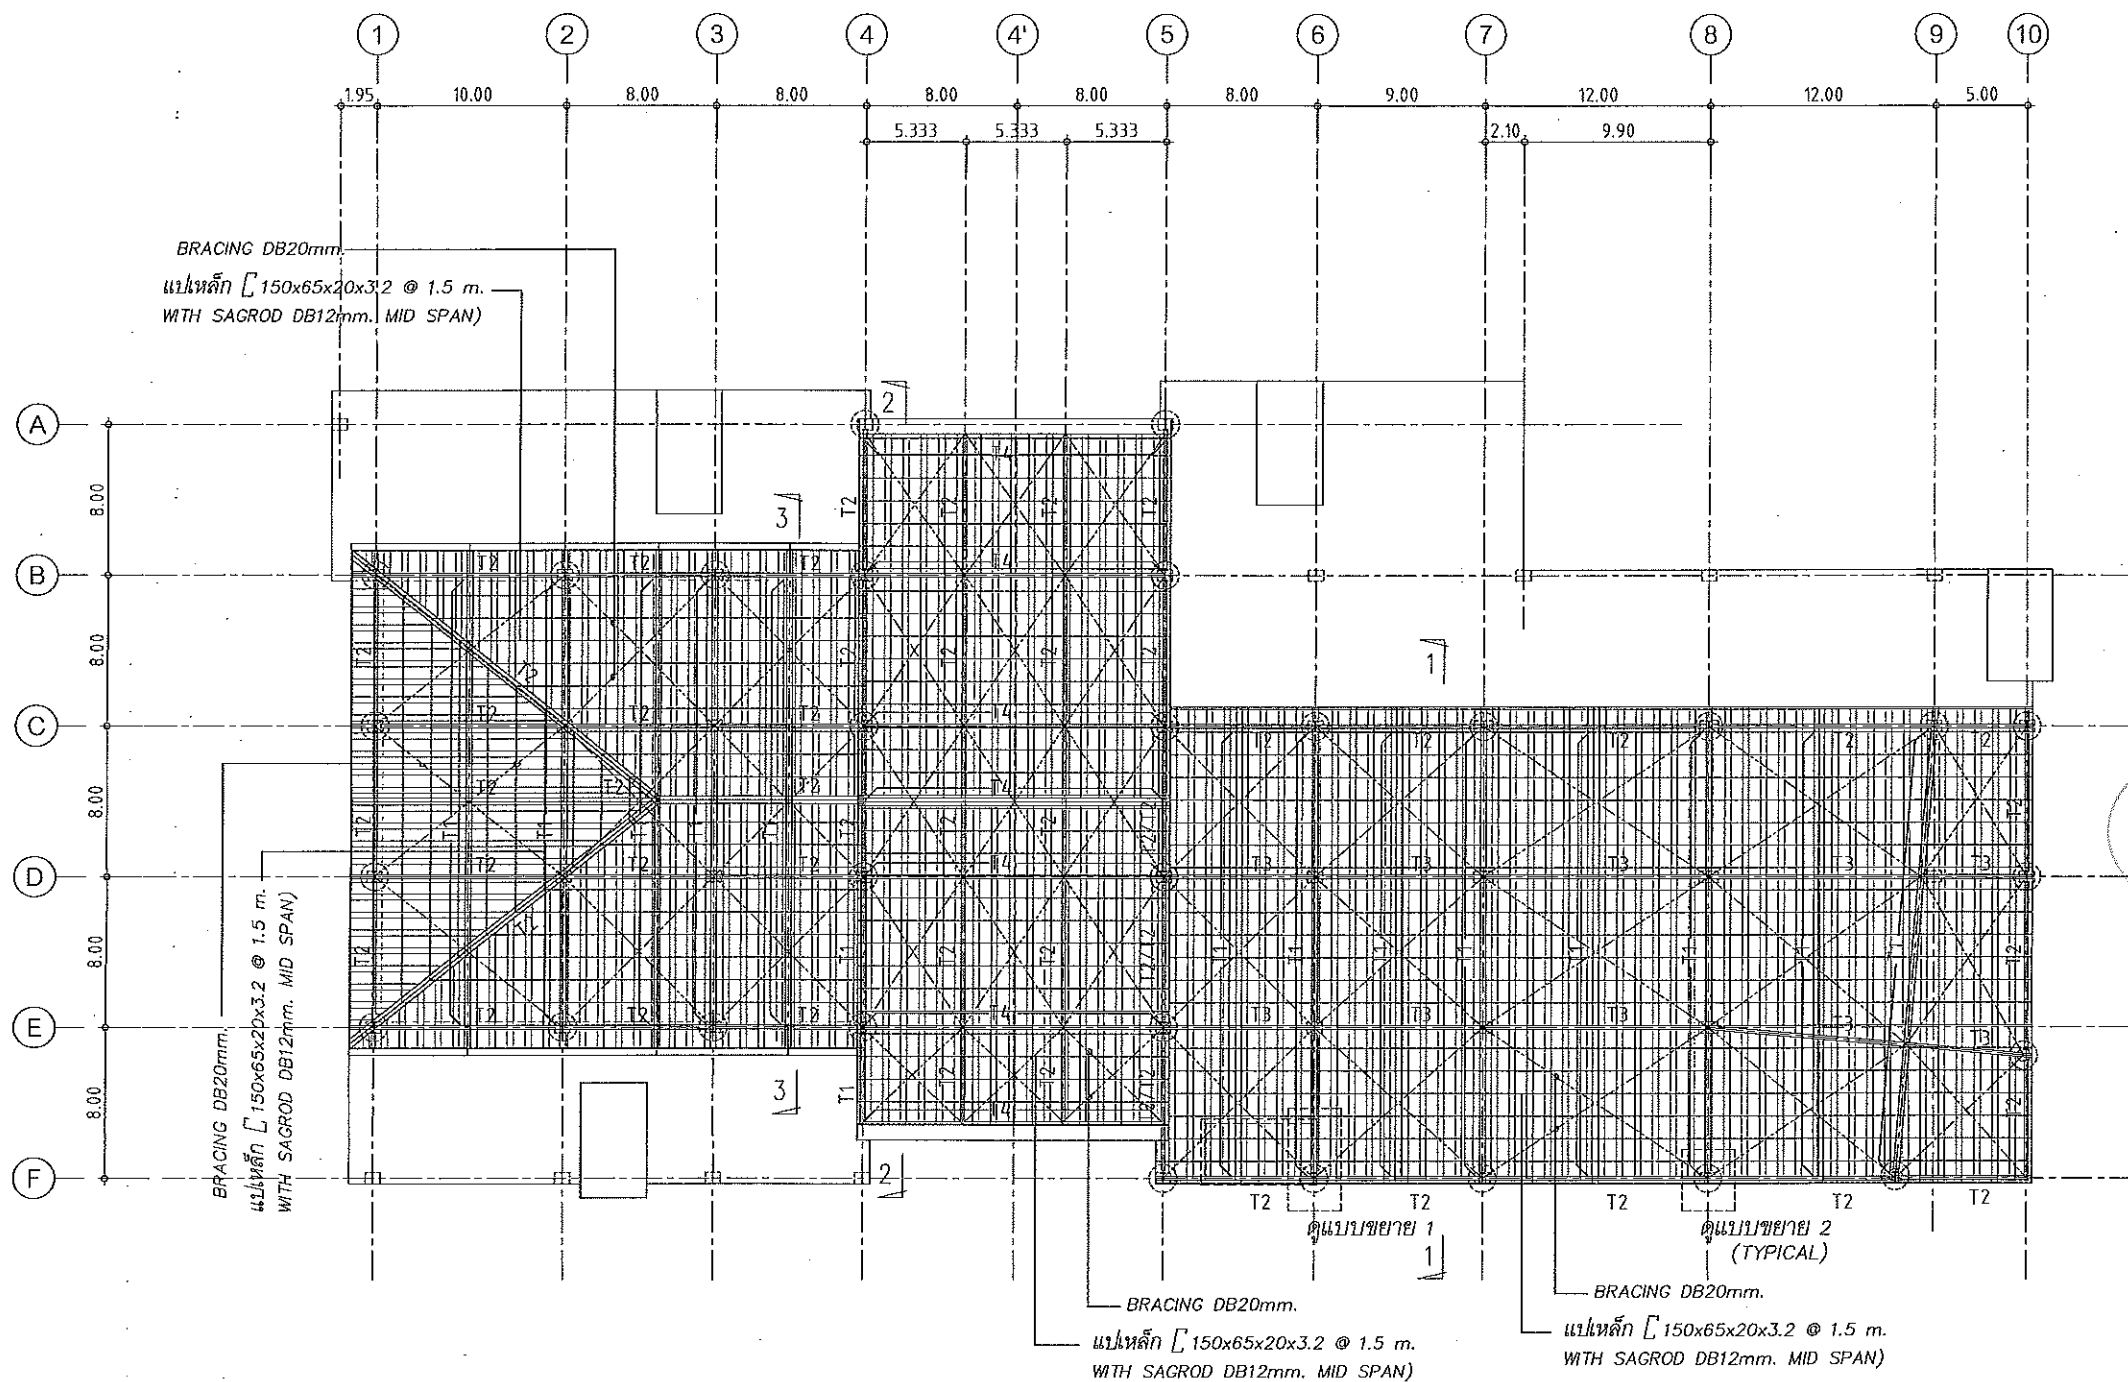


JOB NO. RNS-5907
 PROJECT
โครงการออกแบบอาคารเรียนรวม และปฏิบัตการวิชาชีพ
 OWNER
มหาวิทยาลัยเทคโนโลยีราชมงคลธัญบุรี วิทยาเขตขอนแก่น
 LOCATION
มหาวิทยาลัยเทคโนโลยีราชมงคลธัญบุรี วิทยาเขตขอนแก่น
 DESIGN TEAM
renovatespace
 ARCHITECTURE • INTERIOR • EXHIBITION • RENOVATION
 RENOVA SPACE CO.,LTD
 449 SUKHUMVIT 63 (EKKAMAI 21) KLONGTONNAI WATTANA 10110
 Tel. (66 2) 711-5637 Fax. (66 2) 711-5763
 E-MAIL: info@space.co.th Web Site: www.space.co.th


ARCHITECTS DESIGNERS	SIGNATURE
วิษณุ สุวิทย์ ๑-๓๓๔๘๒	
ธีร ศลภิต ๓-๓๓๒๓๓๗	
สุทิน กายวนรินทร์ ๓-๓๓๗๒๒๖	
PROJECT ARCHITECT	SIGNATURE
สุทิน กายวนรินทร์ ๓-๓๓๗๒๒๖	
INTERIOR DESIGNERS	SIGNATURE
LANDSCAPE DESIGNERS	SIGNATURE
STRUCTURAL ENGINEERS	SIGNATURE
ชัชวรินทร์ ธีรานุพิศ ๑๖1๐๗๓	
CIVIL ENGINEERS	SIGNATURE
นริยศักดิ์ จุฑนทรัพย์ ๓๓๑๖๒๔	
นริยศักดิ์ จุฑนทรัพย์ ๓๓๑๖๒๔	
ELECTRIC ENGINEERS	SIGNATURE
โกวิท ศรีสุวิทย์ ๑๓๓ ๘๒๕	
MECHANIC ENGINEERS	SIGNATURE
ปิยนุก รังษวิมล ๓๓ ๒๖๑๓	
SANITARY ENGINEERS	SIGNATURE
นรงค์ วิรุฬห์สิงห์ ๑๓ ๔๘	
วิรัช ช่างสวัสดิ์ ๓๓ ๑๖๑	
REVISIONS	DATE

แปลนโครงหลังเหล็ก

มาตราส่วน 1:200

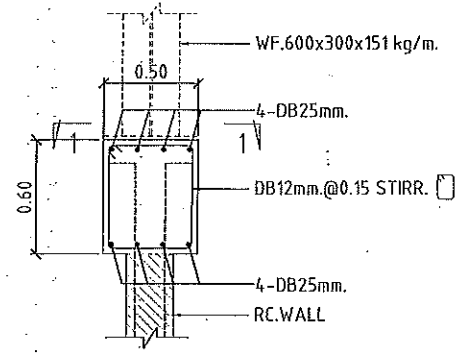


แบบขยาย 1

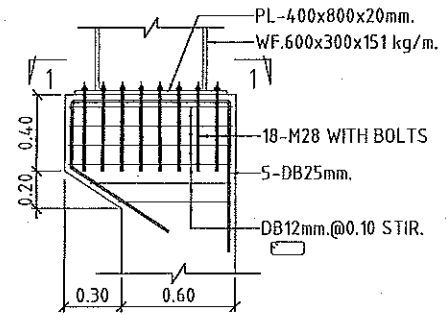


แบบขยาย 2

(ในกรณีเสา 600 มม.)

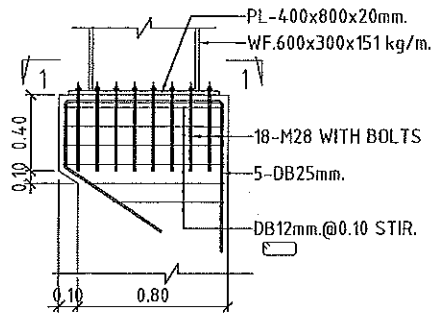

แบบขยาย 2

(ในกรณีเสา 800 มม.)

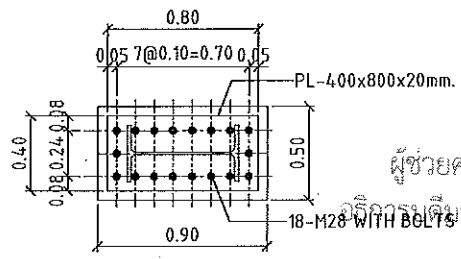

รูปตัด 1-1



ผู้ช่วยศาสตราจารย์ วิโรจน์ ลิ้มไขแสง
 ศึกษานิเทศก์ มหาวิทยาลัยเทคโนโลยีราชมงคลธัญบุรี


ผู้ช่วยศาสตราจารย์ วิโรจน์ ลิ้มไขแสง
 ศึกษานิเทศก์ มหาวิทยาลัยเทคโนโลยีราชมงคลธัญบุรี

คำแนะนํ้า


- แบบก่อสร้างนี้เป็นทรัพย์สินของมหาวิทยาลัยเทคโนโลยีราชมงคลธัญบุรี วิทยาเขตขอนแก่น ที่สงวนลิขสิทธิ์ไว้ ไม่ให้ลอกเลียนแบบโดยไม่ได้รับอนุญาต
- โปรดใช้แบบก่อสร้างนี้ร่วมกับแบบสถาปัตย์ที่แนบมา
- รายละเอียดการก่อสร้างให้ดูที่แบบสถาปัตย์และแบบวิศวกรรม
- แบบก่อสร้างนี้เป็นแบบ SHOP DRAWING ที่ผู้รับเหมาต้องปฏิบัติตามแบบที่แนบมา

แบบก่อสร้าง	SCALE
แปลน โครงหลังคาเหล็ก	
DRAWN R-SPACE STAFF	DRAWING NO.
CHECKED	ST-27
APPROVED	TOTAL
DATE 24/05/69	
FILE :	

Notes
 This Drawing is Copyrighted. All Contractors must check all dimensions on site.
 Only figured dimensions and grid lines are to be worked from. Discrepancies
 must be reported immediately to the Architect or Engineer concerned
 before proceeding.

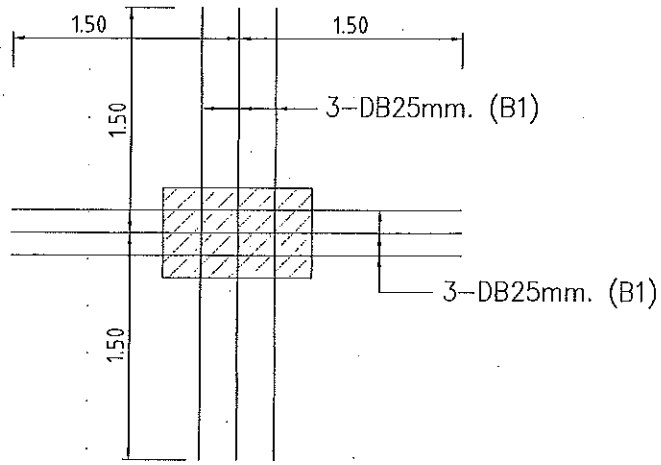

แบบขยายการเสริมเหล็ก EQ.
(ใส่ที่ตำแหน่งเสาทุกต้น)

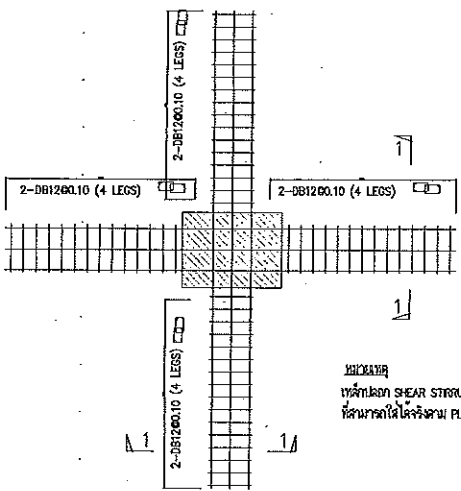

TYPICAL TIE "A"
SCALE

TOP REINFORCEMENT


NAME	DETAIL	LENGTH & SHAPE		
T1	15-DB12mm. @ 0.10	1500	1500	1500 +0.15
T2	DB12mm. @ 0.26	1000	1000	1000 +0.15

BOTTOM REINFORCEMENT


DB12mm. @500mm. TYPICAL ALL AREA
R1 = 3-DB25mm. @100 (T&B) ; L=2.00 m.

หมายเหตุ :


- ต้องตำแหน่งเสาให้มียิมเบิ้ลฝัง SLEEVE แทนทั้งหมด
- ช่องว่างระหว่างช่อง ลดระดับ 0.05 m.

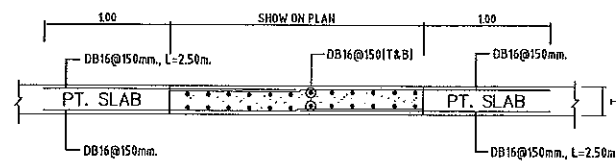


POUR STRIP DETAILS
SCALE

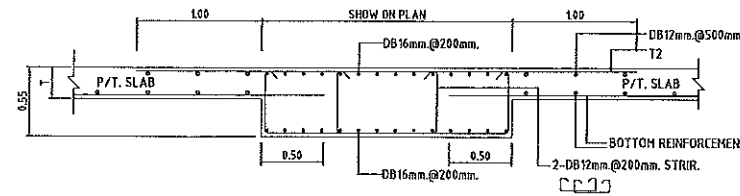


SECTION PB-1
SCALE

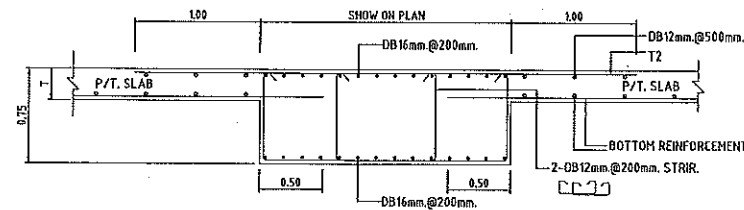


SECTION PB-2
SCALE

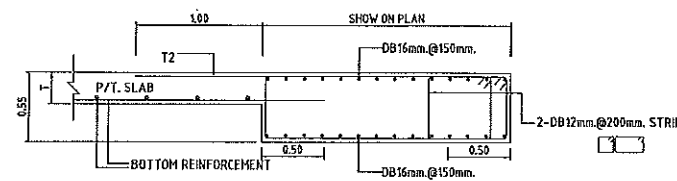

SECTION PB-3
SCALE

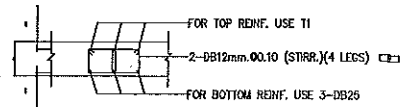

SECTION 1-1
SCALE 1:15

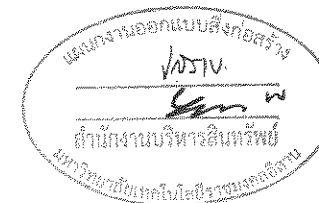

ผู้ช่วยศาสตราจารย์ วิโรจน์ ลิ่มไชแสง
อธิการบดีมหาวิทยาลัยเทคโนโลยีราชมงคลศรีสุทธาน



ผู้ช่วยศาสตราจารย์ วิโรจน์ ลิ่มไชแสง
อธิการบดีมหาวิทยาลัยเทคโนโลยีราชมงคลศรีสุทธาน



JOB NO. RNS-5907

PROJECT

โครงการออกแบบอาคารเรียนรวม
และปฏิบัติการวิชาชีพ

OWNER

มหาวิทยาลัยเทคโนโลยีราชมงคลศรีสุทธาน
วิทยาเขตขอนแก่น

LOCATION

มหาวิทยาลัยเทคโนโลยีราชมงคลศรีสุทธาน
วิทยาเขตขอนแก่น

DESIGN TEAM

renovatespace
ARCHITECTURE • INTERIOR • EXHIBITION • RENOVATION

RENOVATE SPACE CO.,LTD

449 SUKUMVIT 63 (EKKAMAI 2) KJONGTONGNAI WATTANA 10110
Tel. (66 2) 711-5637 Fax. (66 2) 711-5763
E-MAIL : info@rspace.co.th Web Site : www.rspace.co.th

ARCHITECTS DESIGNERS

NAME	NO.	SIGNATURE
วิโรจน์ ลิ่มไชแสง	ว-ศก.482	
ศิริ ศลภนิช	ส-ศก.2137	
สุทิน ภาณุพันธ์	ภ-ศก.7228	

PROJECT ARCHITECT

วิโรจน์ ลิ่มไชแสง

INTERIOR DESIGNERS

SIGNATURE

LANDSCAPE DESIGNERS

SIGNATURE

STRUCTURAL ENGINEERS

ชดนิษฐ์ ธีรานุวัฒน์ ฐป1873

CIVIL ENGINEERS

เมธีพงศ์ จรุงทรัพย์ ฐป18624

เมธีพงศ์ จรุงทรัพย์ ฐป1503

ELECTRIC ENGINEERS

โกวิท ศวสิริกุลวัฒนา ฐป 825

MECHANIC ENGINEERS

ปิยนุช จันทร์โพธิ์สง ฐป 2813

SANITARY ENGINEERS

เนงษ์ จิตรบุญยโยธา ฐป 46

วิภา อารองศ์ ฐป 169

REVISIONS

DATE

คำแนะนํา

- 1.แบบก่อสร้างนี้เป็นทรัพย์สินของมหาวิทยาลัยเทคโนโลยีราชมงคลศรีสุทธาน วิทยาเขตขอนแก่น ที่จะต้องนำกลับไปใช้โดยผู้รับเหมาและต้องคืนแบบก่อสร้างให้มหาวิทยาลัยฯ ภายในวันที่ 15 มิถุนายน 2563
- 2.ให้ใช้คําสั่งและข้อกำหนดอื่น ๆ ตามที่ปรากฏในแบบก่อสร้าง
- 3.จะดำเนินการในแบบก่อสร้างนี้และจะดำเนินการในแบบให้ทันตามกำหนดที่ระบุไว้ข้างต้น
- 4.คณะกรรมการพิจารณาแบบ SHOP DRAWING ผู้รับเหมาต้องปฏิบัติตามข้อกำหนดและเงื่อนไขของแบบก่อสร้างก่อนดำเนินการก่อสร้าง

แบบก่อสร้าง

DRAWING TITLE

SCALE

POST-TENSION DETAILS

DRAWN RSPACE STAFF

CHECKED

APPROVED

DATE 24/05/59

FILE :

DRAWING NO. ST-28

TOTAL

Notes

This Drawing is Copyrighted. All Contractors must check all dimensions on site. Only figured dimensions and grid lines are to be worked from. Discrepancies must be reported (in red) to the Architect or Engineer concerned before proceeding.



JOB NO. RNS-5907
 PROJECT
 โครงการออกแบบอาคารเรียนรวม
 และปฏิบัติการวิชาชีพ
 OWNER
 มหาวิทยาลัยเทคโนโลยีราชมงคลธัญบุรี
 วิทยาเขตขอนแก่น
 LOCATION
 มหาวิทยาลัยเทคโนโลยีราชมงคลธัญบุรี
 วิทยาเขตขอนแก่น
 DESIGN TEAM



RENOVATE SPACE CO., LTD
 449 SUKHUMVIT 63 (EKKAMAI 21) KLONGTONNAU WATTANA 10110
 Tel. (66 2) 711-5537 Fax. (66 2) 711-5763
 E-MAIL : info@space.co.th Web Site : www.space.co.th

ARCHITECTS DESIGNERS	SIGNATURE
จิรายุ สุทธิชัย 9-80482	
ศิริ ศุภรัตน์ 8-812137	
สุทัศน์ ทานวนทัศน์ 8-807228	
PROJECT ARCHITECT	SIGNATURE
สุทัศน์ ทานวนทัศน์ 8-807228	

INTERIOR DESIGNERS	SIGNATURE

LANDSCAPE DESIGNERS	SIGNATURE

STRUCTURAL ENGINEERS	SIGNATURE
อดิษฐ์ ธีรภาพัฒนา 811873	

CIVIL ENGINEERS	SIGNATURE
เกษิณคดี อรุณทรัพย์ 818624	
เชื้อฉวีคดี อรุณทรัพย์ 811503	

ELECTRIC ENGINEERS	SIGNATURE
โกวิท วัฒนกุลวัฒนา 811825	


MECHANIC ENGINEERS	SIGNATURE
ปัญญา จันทไชยแสง 812613	

SANITARY ENGINEERS	SIGNATURE
ณรงค์ วิเศษรุ่งเกียรติ 81148	
วิภา ชาญอนันต์ 811159	


- REVISIONS
- | NO. | DESCRIPTION | DATE |
|-----|-------------|------|
| | | |
- คำแนะนำ
 1. แบบก่อสร้างนี้เป็นทรัพย์สินของมหาวิทยาลัยเทคโนโลยีราชมงคลธัญบุรี
 วิทยาลัยขอนแก่น ห้ามส่งมอบหรือเผยแพร่โดยไม่ได้รับอนุญาตจาก
 คณะกรรมการวิทยาลัยฯ มิฉะนั้นจะถือว่าผิดกฎหมายและจะมีความ
 2. ให้ใช้สำหรับโครงการเท่านั้น ห้ามรับแจกจ่าย
 3. ระยะเวลาในการดำเนินการก่อสร้างจะขึ้นอยู่กับความคืบหน้าของงาน
 โดยผู้รับจ้างต้องปฏิบัติตามสัญญาและข้อกำหนด
 4. การดำเนินการปฏิบัติงานในและระหว่าง มีทั้งร่างและแบบ SHOP DRAWING
 ผู้ควบคุมงานและคณะกรรมการวิชาการจะพิจารณาและอนุมัติ
 ก่อนการดำเนินการก่อสร้าง

แบบก่อสร้าง	
DRAWING TITLE	SCALE
แบบขยายฐานราก (1/6)	
DRAWN R-SPACE STAFF	DRAWING NO.
CHECKED	ST-29
APPROVED	TOTAL
DATE 24/05/59	
FILE :	


Notes
 This Drawing is Copyrighted. All Contractors must check all dimensions on site.
 Only figured dimensions and grid lines are to be worked from. Discrepancies
 must be reported immediately to the Architect or Engineer concerned
 before proceeding.

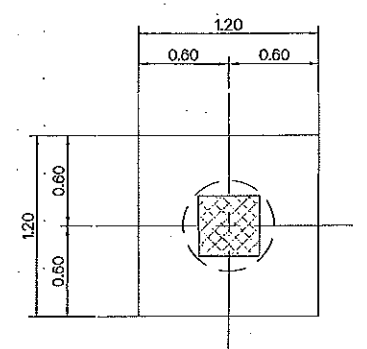


แบบขยายฐาน F1

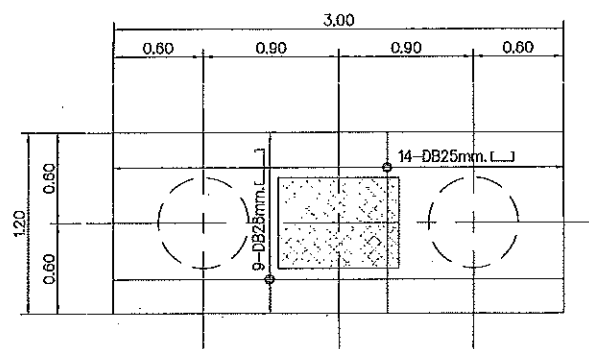


แบบขยายฐาน F2

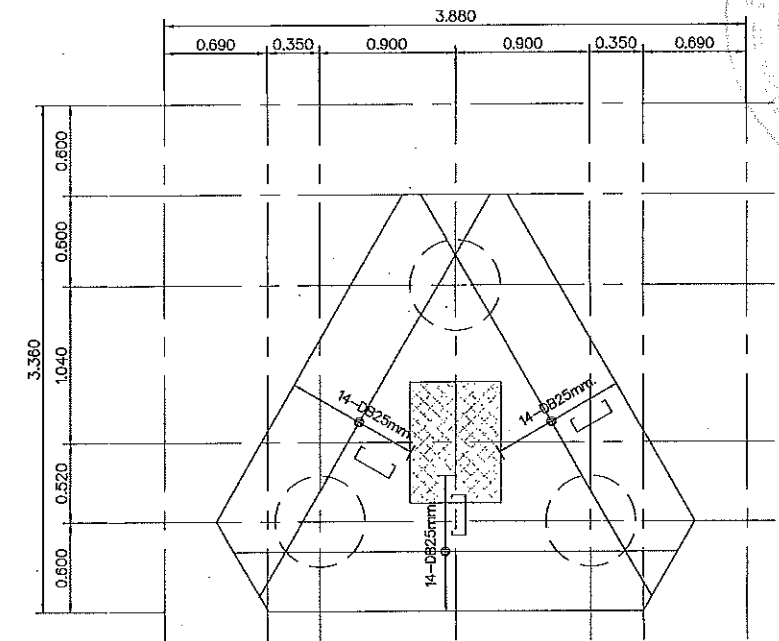


แบบขยายฐาน F3

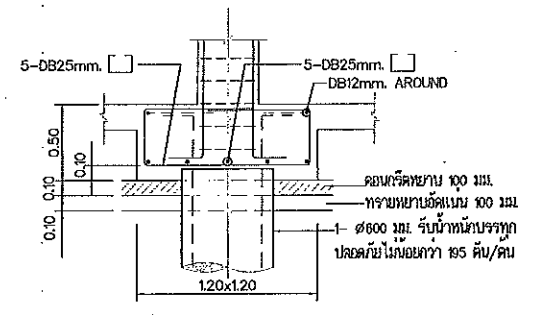


รูปตัดฐาน F1

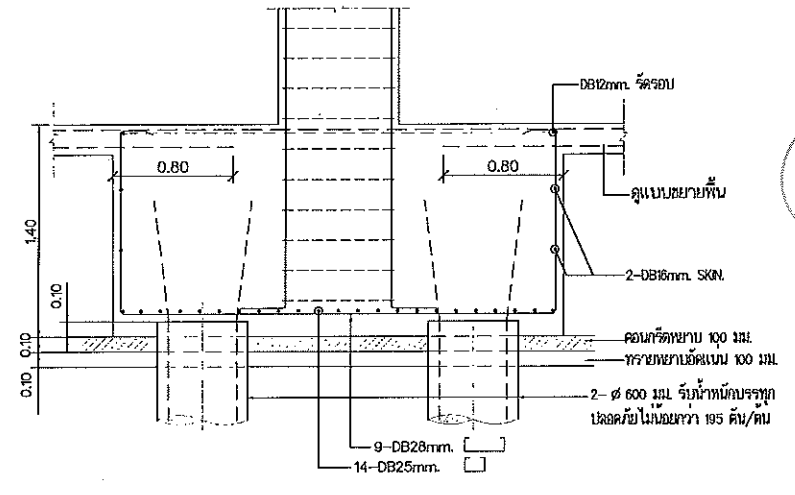


รูปตัดฐาน F2

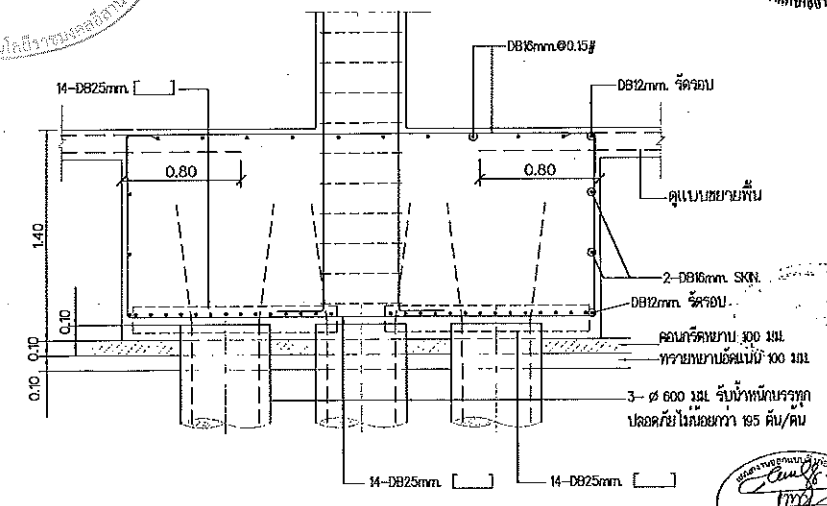


รูปตัดฐาน F3

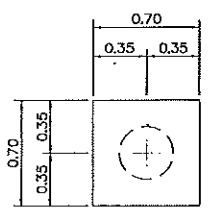

แบบขยายฐาน F1A

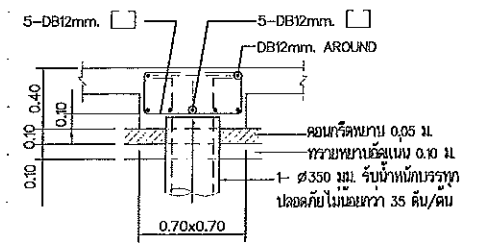


รูปตัดฐาน F1A

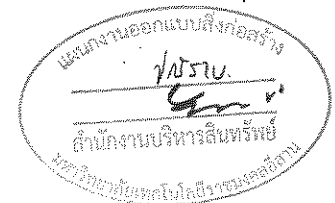


ผู้ช่วยศาสตราจารย์ วิโรจน์ ลิ้มไขแสง
 อธิการบดีมหาวิทยาลัยเทคโนโลยีราชมงคลธัญบุรี


ผู้ช่วยศาสตราจารย์ วิโรจน์ ลิ้มไขแสง
 อธิการบดีมหาวิทยาลัยเทคโนโลยีราชมงคลธัญบุรี

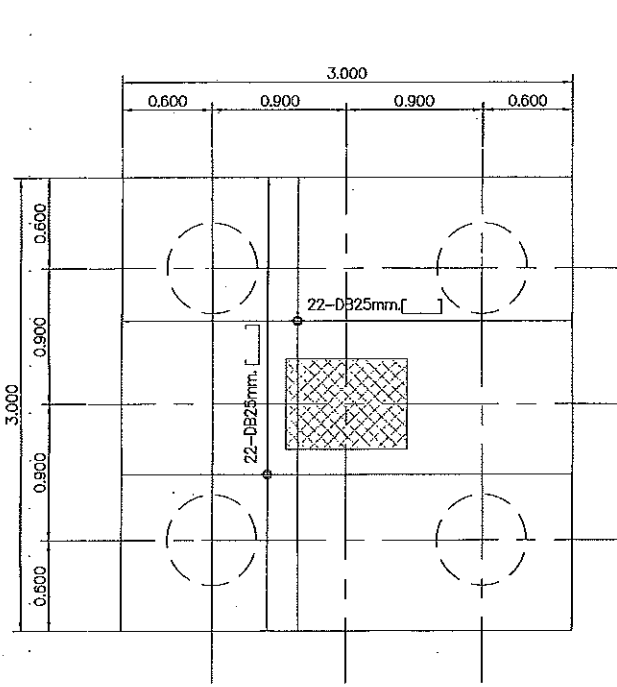


แบบขยายฐาน F4

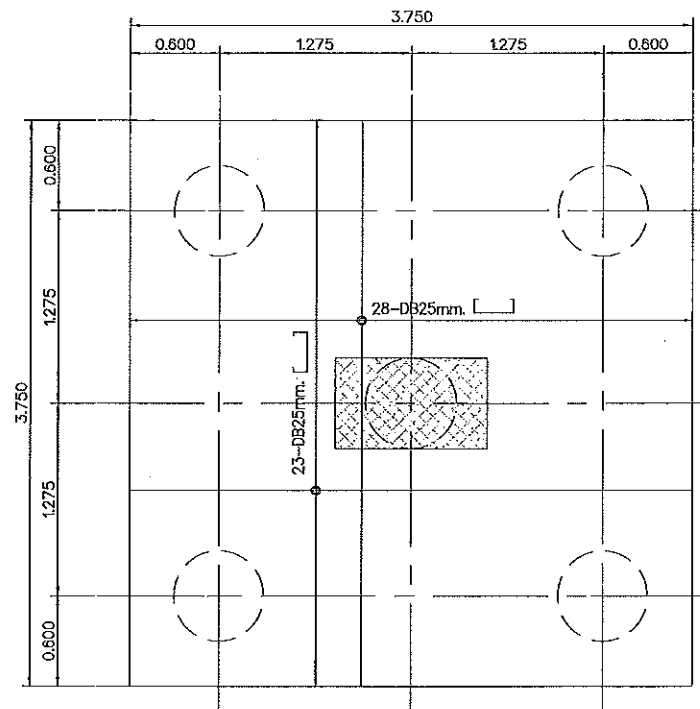

แบบขยายฐาน F5

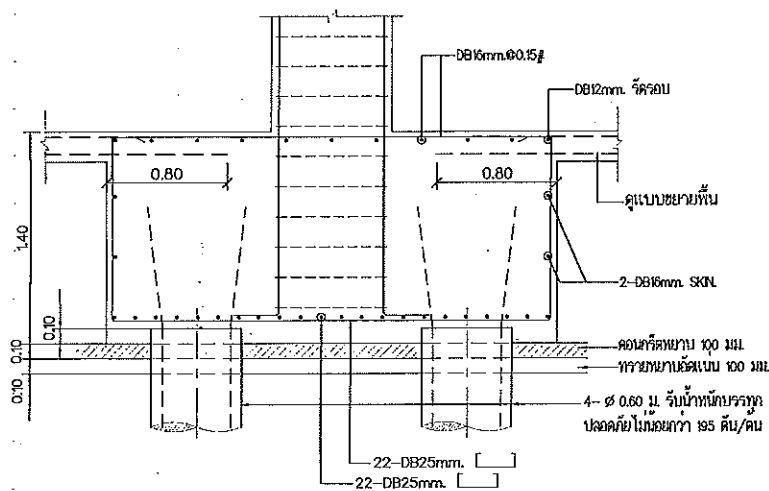

รูปตัดฐาน F4

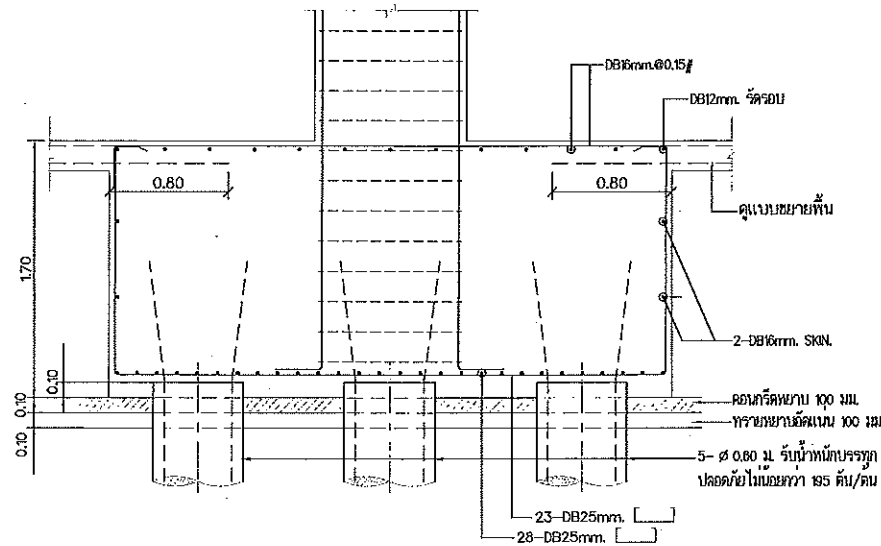

รูปตัดฐาน F5



JOB NO. RNS-5907
 PROJECT
 โครงการออกแบบอาคารเรียนรวม
 และปฏิบัติการวิชาชีพ
 OWNER
 มหาวิทยาลัยเทคโนโลยีราชมงคลธัญบุรี
 วิทยาเขตขอนแก่น
 LOCATION
 มหาวิทยาลัยเทคโนโลยีราชมงคลธัญบุรี
 วิทยาเขตขอนแก่น
 DESIGN TEAM



RENOVATE SPACE CO., LTD
 449 SUKHUMVIT 53 (EKKAMAI 2) KLONGTONNAU WATTANA 10110
 Tel. (66 2) 711 - 5637 Fax. (66 2) 711 - 5763
 E-MAIL : info@space.co.th Web Site : www.space.co.th

ARCHITECTS DESIGNERS	SIGNATURE
จิรพันธุ์ สุทธิพันธุ์ ๖-๕๓4๕๒	
ศิริ ศุภนิธิ ๙-๕๓2137	
สุทัศน์ ภาณุจรรย์พันธ์ ๖-๕๓722๘	
PROJECT ARCHITECT	SIGNATURE
สุทัศน์ ภาณุจรรย์พันธ์ ๖-๕๓722๘	

INTERIOR DESIGNERS SIGNATURE

LANDSCAPE DESIGNERS SIGNATURE

STRUCTURAL ENGINEERS SIGNATURE

ฉันทน์ ศรีบุญพัฒนา ๖๕1873

CIVIL ENGINEERS SIGNATURE

เกียรติศักดิ์ อุษณทรัพย์ ๕๖๑๕๒4

เกียรติศักดิ์ อุษณทรัพย์ ๖๓15๐3

ELECTRIC ENGINEERS SIGNATURE

ไม่วรศักดิ์ วัฒนวิบูลย์พัฒนา ๖๓๑ ๕๒5

MECHANIC ENGINEERS SIGNATURE

วิบูลย์ วัฒนวิบูลย์พัฒนา ๕๓ 2๕13

SANITARY ENGINEERS SIGNATURE

ณรงค์ จิตรีงโยธิตี ๖๓ 4๘

วิรัช ชาญจักษณ์ ๖๓ 1๕9

REVISIONS DATE

คำแนะนำ

- 1.แบบก่อสร้างนี้เป็นทรัพย์สินของมหาวิทยาลัยเทคโนโลยีราชมงคลธัญบุรี วิทยาเขตขอนแก่น หรือสำนักงานที่เกี่ยวข้อง ให้ถือปฏิบัติตามข้อกำหนดของกรมการศึกษานิตยสารฯ เท่านั้นเพื่อมิให้เกิดข้อผิดพลาดในการปฏิบัติงาน
- 2.ให้ใช้วัสดุหรือวัสดุที่ระบุไว้ในแบบก่อสร้าง
- 3.ระยะต่างๆในแบบก่อสร้างมีขนาดเป็นมิลลิเมตรซึ่งใช้กับเครื่องมือที่จะใช้ปฏิบัติงานจริงต้องได้มาตรฐานจากสถาบัน และวิศวกรผู้ออกแบบ
- 4.ก่อนการปฏิบัติงานในโครงการนี้ มีหน้าที่ของผู้ออกแบบ SHOP DRAWING คือควบคุมคุณภาพและละเอียดของงานก่อสร้างให้เป็นไปตามแบบที่มีอยู่ก่อนการดำเนินการขุดเจาะ

แบบก่อสร้าง

DRAWING TITLE SCALE

แบบขยายฐานราก (2/6)

DRAWN R-SPACE STAFF DRAWING NO.

CHECKED ST-30

APPROVED

DATE 24/05/59 TOTAL

FILE: -

Notes
 This Drawing is Copyrighted. All Contractors must check all dimensions on site. Only signed dimensions and grid lines are to be worked from. Discrepancies must be reported immediately to the Architect or Engineer concerned before proceeding.

ผู้ช่วยศาสตราจารย์ วิโรจน์ ลิ้มไขแสง
 อธิการบดีมหาวิทยาลัยเทคโนโลยีราชมงคลธัญบุรี

ผู้ช่วยศาสตราจารย์ วิโรจน์ ลิ้มไขแสง
 คณาจารย์มหาวิทยาลัยเทคโนโลยีราชมงคลธัญบุรี



JOB NO. RNS-5907
 PROJECT
 โครงการออกแบบอาคารเรียนรวม
 และปฏิบัติการวิชาชีพ
 OWNER
 มหาวิทยาลัยเทคโนโลยีราชมงคลธัญบุรี
 วิทยาเขตขอนแก่น
 LOCATION
 มหาวิทยาลัยเทคโนโลยีราชมงคลธัญบุรี
 วิทยาเขตขอนแก่น
 DESIGN TEAM




RENOVATE SPACE CO., LTD
 449 SUKNUMVIT 63 (EKKAMAI 2) KLONGTONNAU WATTANA 10110
 Tel. (66 2) 711 - 5837 Fax. (66 2) 711 - 5763
 E-MAIL : info@space.co.th Web Site : www.space.co.th


ARCHITECTS DESIGNERS	SIGNATURE
วิรัช ภูมิพิศ ๖-๓๓482	
ศิริ ศุภนิศ ๙-๓๓2137	
สุทัศน์ ฤกษ์นิรมิต ๖-๓๓7228	
PROJECT ARCHITECT	SIGNATURE
สุทัศน์ ฤกษ์นิรมิต ๖-๓๓7228	
INTERIOR DESIGNERS	SIGNATURE
LANDSCAPE DESIGNERS	SIGNATURE
STRUCTURAL ENGINEERS	SIGNATURE
เฉลิมศักดิ์ ธีระไพสิฐภา ๖๒1873	
CIVIL ENGINEERS	SIGNATURE
เมธีศักดิ์ จรุงพรชัย ๙๒9624	
เมธีศักดิ์ จรุงพรชัย ๖๓1503	
ELECTRIC ENGINEERS	SIGNATURE
โกวิทศรี ศงสสิกุลพิศภา ๖๓๑825	
MECHANIC ENGINEERS	SIGNATURE
ปัทมกานต์ จันทร์โสม ๙๓ 2813	
SANITARY ENGINEERS	SIGNATURE
ณรงค์ วิชาญสุกิจสิทธิ์ ๖๙ 48	
ธีรยา อารยงค์ ๖๓ 169	
REVISIONS	DATE




แผนงานออกแบบสิ่งก่อสร้าง
 วิศวกรรม
 สำนักงานบริหารสินทรัพย์
 มหาวิทยาลัยเทคโนโลยีราชมงคลธัญบุรี

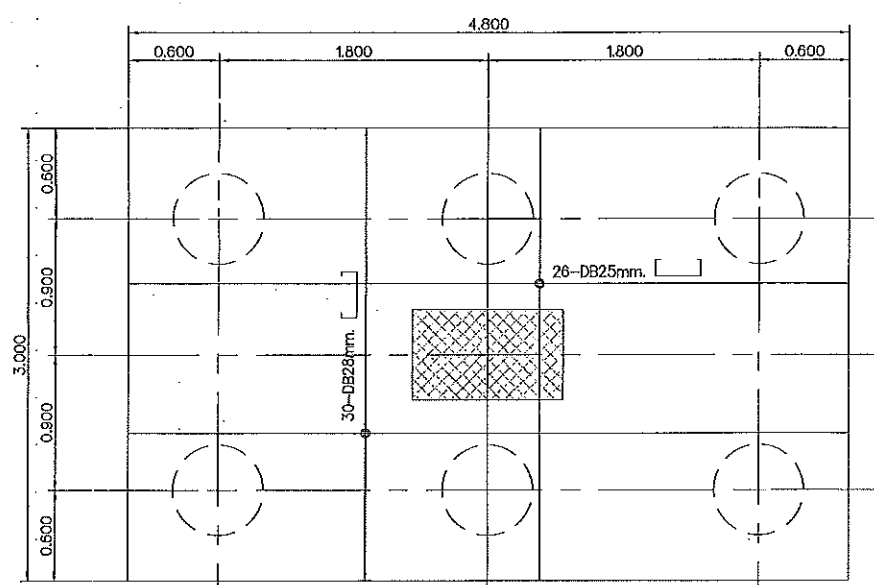


แบบขยายฐาน F6

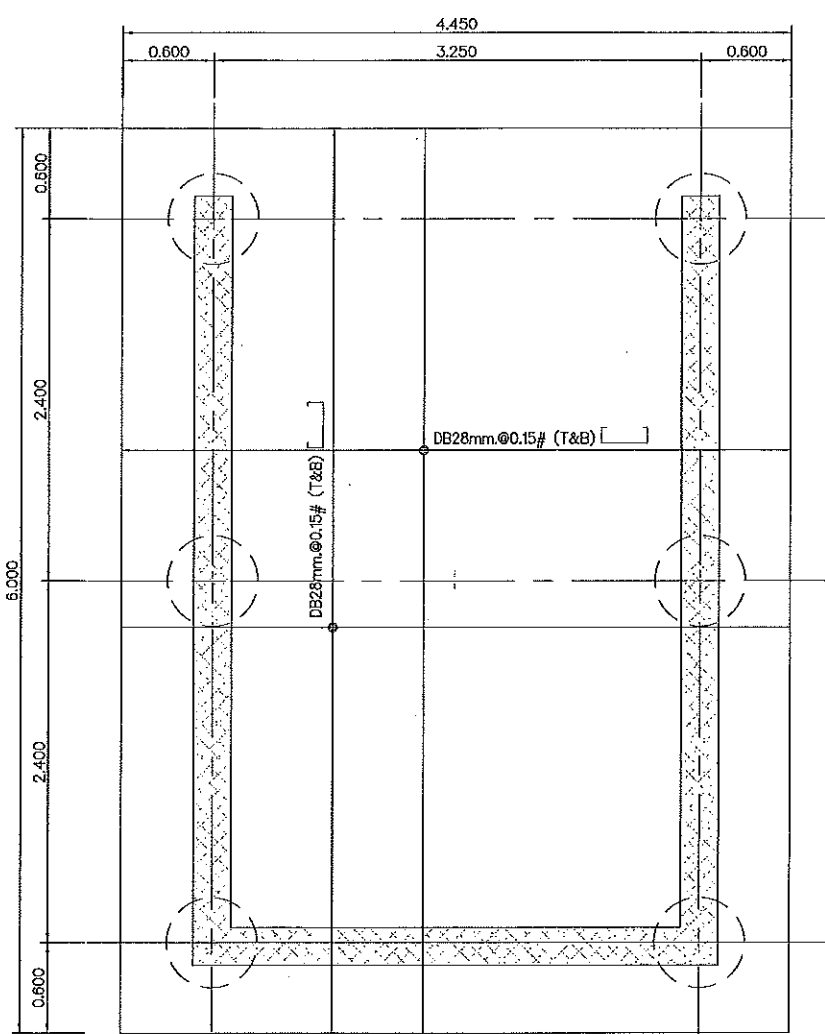


แบบขยายฐาน F6A

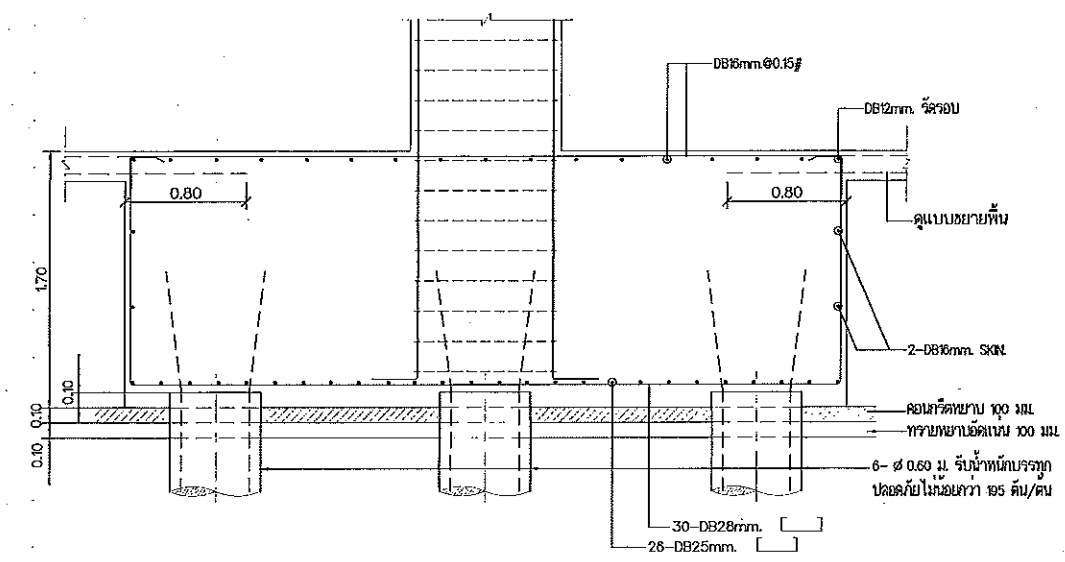

รูปตัดฐาน F6

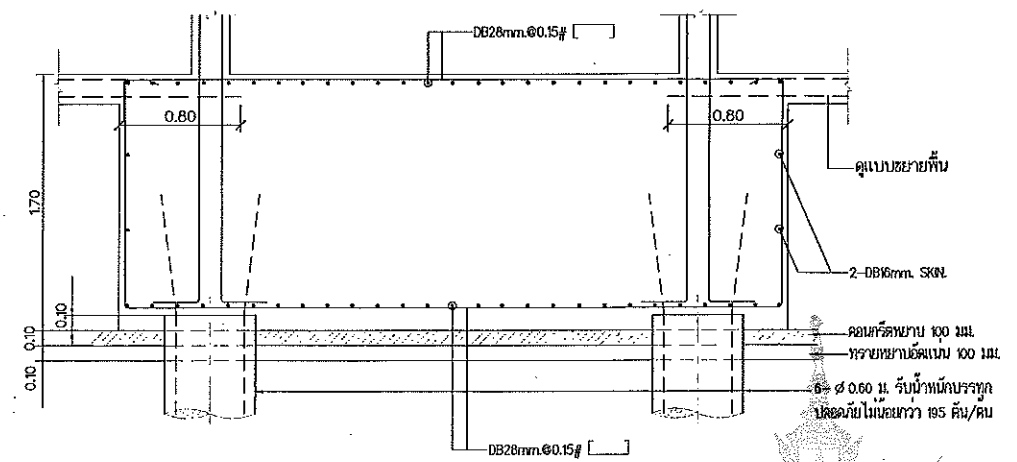

รูปตัดฐาน F6A

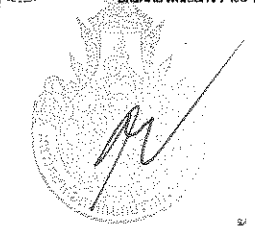


ผู้ช่วยศาสตราจารย์ วิโรจน์ ลิ้มไขแสง
 ธิการบดีมหาวิทยาลัยเทคโนโลยีราชมงคลธัญบุรี

สำเนา


- แบบก่อสร้างนี้เป็นทรัพย์สินของมหาวิทยาลัยเทคโนโลยีราชมงคลธัญบุรี หากมีข้อผิดพลาดหรือข้อสงสัย กรุณาแจ้งมาที่ฝ่ายวิชาการ กองการช่าง มหาวิทยาลัยเทคโนโลยีราชมงคลธัญบุรี
- ไม่ได้รับลิขสิทธิ์ในแบบก่อสร้างนี้
- รายละเอียดในแบบก่อสร้างนี้ขึ้นอยู่กับข้อกำหนดในใบรับสถาปัตย์ ซึ่งได้ยื่นรับจากโรงเรียนสถาปัตย์ และวิศวกรผู้ออกแบบ
- ก่อนการปฏิบัติงานในสถานที่จริง ผู้รับจ้างต้องขอแบบ SHOP DRAWING จากผู้ควบคุมงานและคณะกรรมการตรวจรับงานก่อนเริ่มปฏิบัติงาน ค่าใช้จ่ายตามแบบก่อสร้าง

แบบก่อสร้าง	SCALE
แบบขยายฐานราก (3/6)	
DRAWN R-SPACE STAFF	DRAWING NO.
CHECKED	ST-31
APPROVED	
DATE 24/05/59	TOTAL
FILE :	


Notes
 This Drawing is Copyrighted. All Contractors must check all dimensions on site. Only figured dimensions and grid lines are to be referred from this drawing. Discrepancies must be reported immediately to the Architect or Engineer concerned before processing.

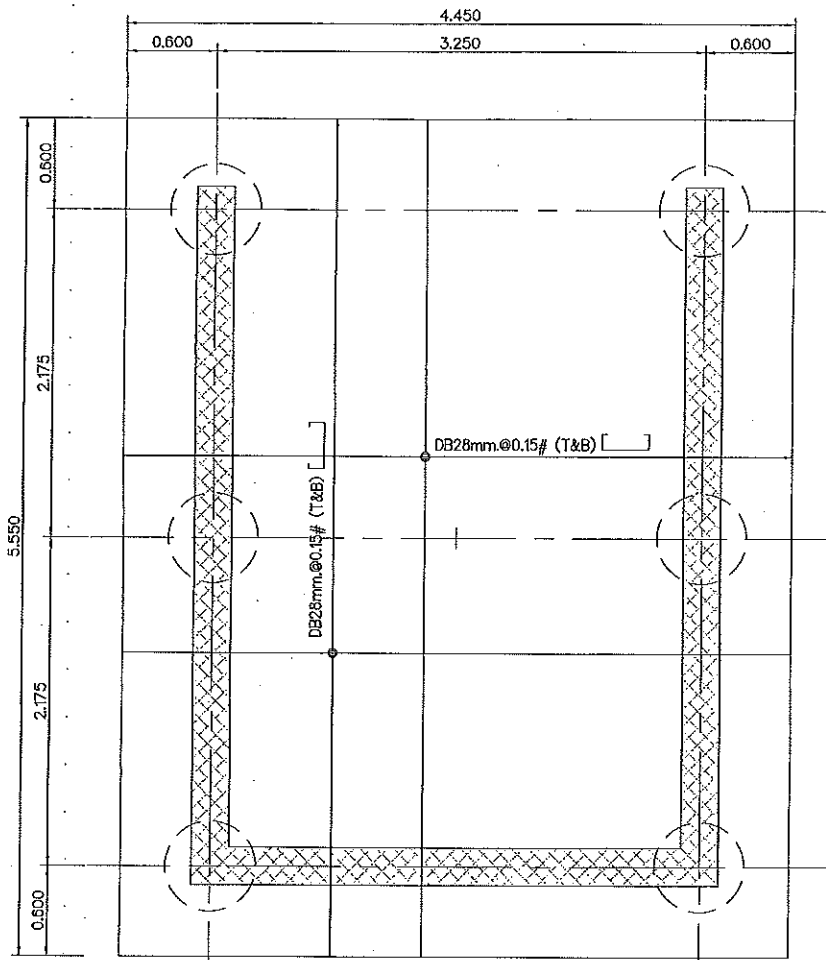


แบบขยายฐาน F6B

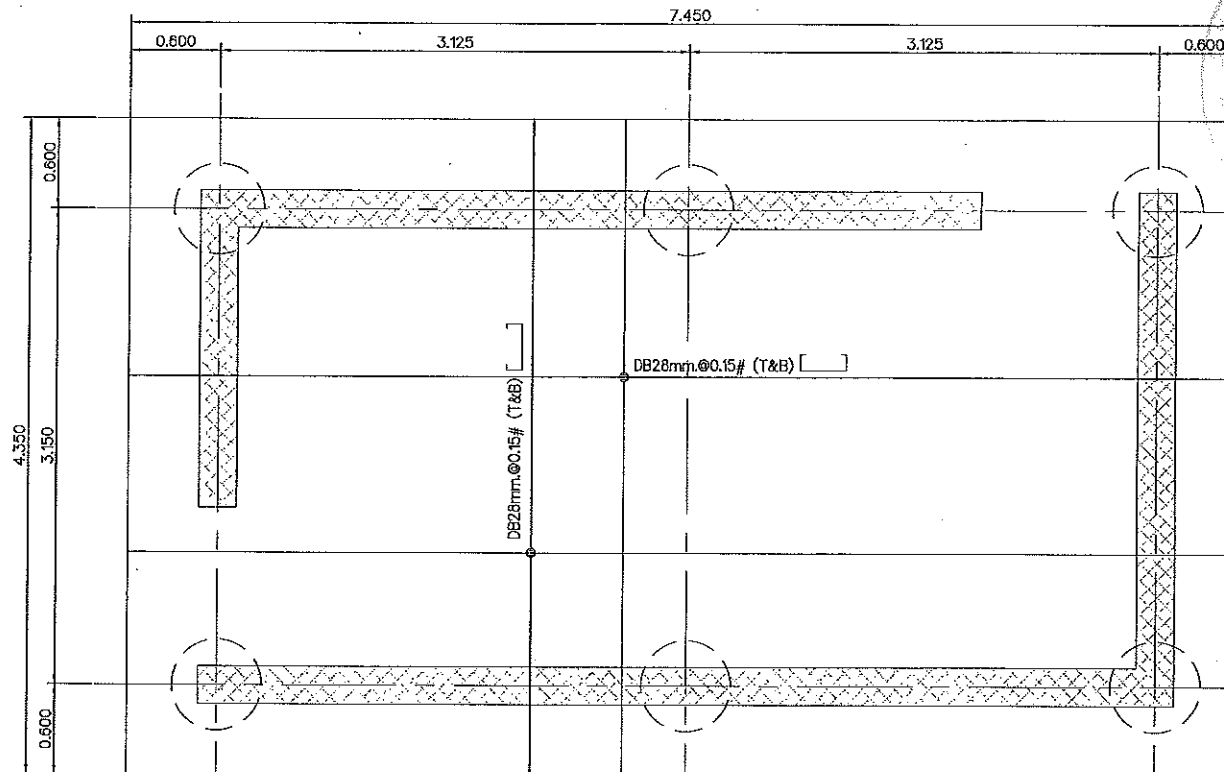

แบบขยายฐาน F6C

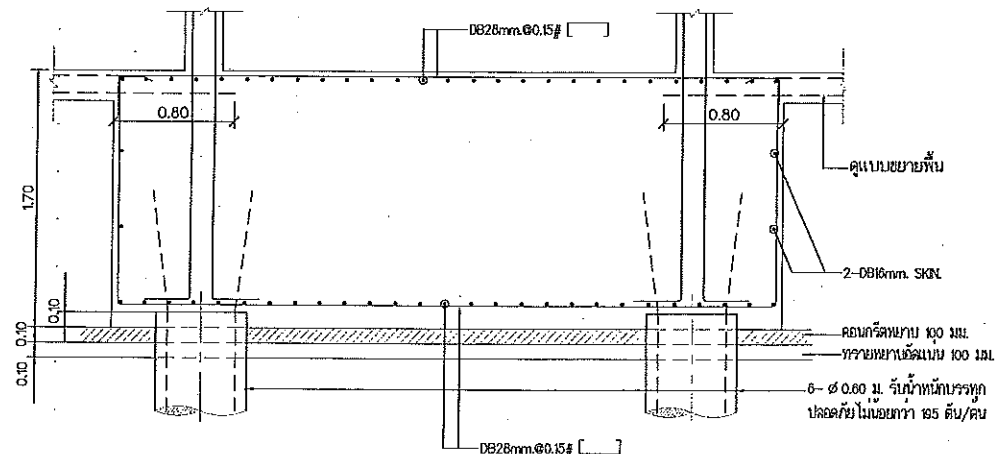

รูปตัดฐาน F6B

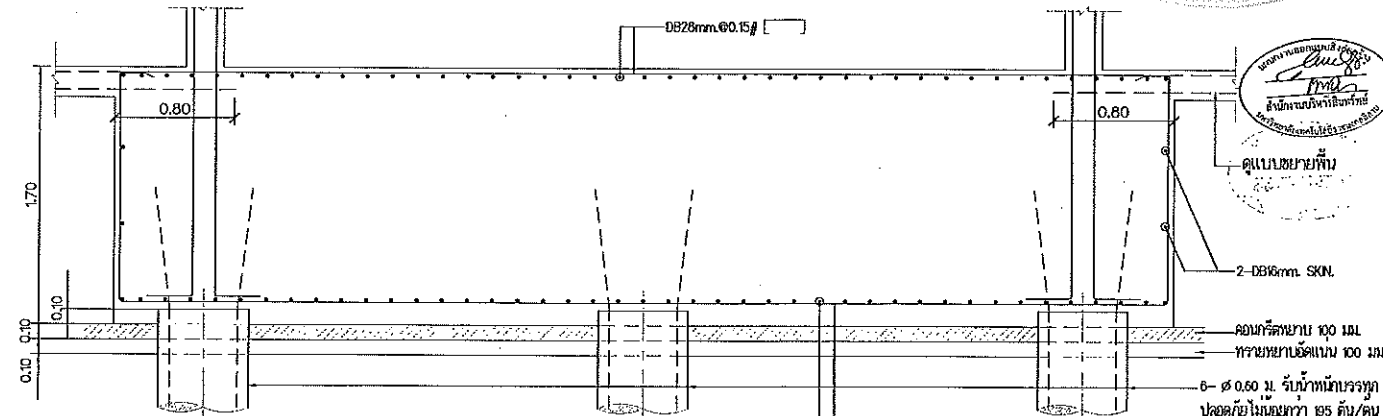


รูปตัดฐาน F6C



ผู้ช่วยศาสตราจารย์ วีโรจน์ ลิ้มไขแสง
อธิการบดีมหาวิทยาลัยเทคโนโลยีราชมงคลธัญบุรี

ผู้ช่วยศาสตราจารย์ วีโรจน์ ลิ้มไขแสง
อธิการบดีมหาวิทยาลัยเทคโนโลยีราชมงคลธัญบุรี

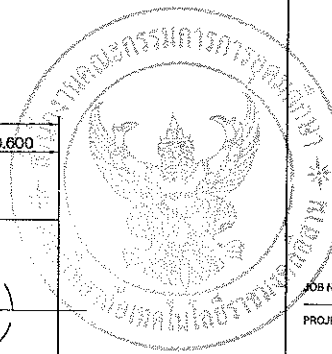

JOB NO. RNS-6907

PROJECT
โครงการออกแบบอาคารเรียนรวม
และปฏิบัติการวิชาชีพ

OWNER
มหาวิทยาลัยเทคโนโลยีราชมงคลธัญบุรี
วิทยาเขตขอนแก่น

LOCATION
มหาวิทยาลัยเทคโนโลยีราชมงคลธัญบุรี
วิทยาเขตขอนแก่น

DESIGN TEAM

renovatespace
ARCHITECTURE • INTERIOR • EXHIBITION • RENOVATION

RENOVATE SPACE CO., LTD

449 SINGHARAVIT 63 (BKKAMA) 21/KL ONTORNWAI WATTANA 10110
Tel. (66 2) 711-5837 Fax. (66 2) 711-5783
E-MAIL : info@space.co.th Web Site : www.space.co.th

ARCHITECTS DESIGNERS
วิเศษ คุ้มสิงห์ ๖-๕๓482
ชัย วัฒนชัย ๘-๕๓2137

PROJECT ARCHITECT
สุวัฒน์ ภาณุพันธ์ ๖-๕๓2228

INTERIOR DESIGNERS

LANDSCAPE DESIGNERS

STRUCTURAL ENGINEERS
อดิษฐ์ ธีรพันธุ์พัฒนา ๖๒1873

CIVIL ENGINEERS
เมธีพงษ์ศักดิ์ จุฑามหาชัย ๕๒9624
เมธีพงษ์ศักดิ์ จุฑามหาชัย ๖๒1503

ELECTRIC ENGINEERS
ไม่วีรศักดิ์ ทรงสิริกุลวัฒนา ๖๒๒825

MECHANIC ENGINEERS
ปัทมกัญญา จันทร์โพธิ์แสง ๕๓ 2613

SANITARY ENGINEERS
ณรงค์ วัฒนกิจมงคล ๖๒ 46
ชัชวาลย์ อักษรศรี ๖๒ 169

REVISIONS

DATE

คำแนะนำ

1.แบบก่อสร้างนี้เป็นทรัพย์สินของมหาวิทยาลัยเทคโนโลยีราชมงคลธัญบุรี
วิทยาเขตขอนแก่น มีลิขสิทธิ์และสงวนไว้ใช้เฉพาะโครงการเท่านั้น
การนำแบบไปใช้โดยไม่ได้รับอนุญาตถือว่าผิดกฎหมาย

2.ใช้วัสดุตามที่กำหนดในแบบเท่านั้น ห้ามใช้วัสดุทดแทน

3.ระดับวางในแบบก่อสร้างมีระดับและขนาดที่จำเป็นต้องใช้ร่วมกับสถาปัตย์
โดยผู้รับเหมาต้องปฏิบัติตามแบบและรายการประกอบ

4.ก่อนนำแบบไปใช้งานในสถานที่จริง มีหน้าที่ของสถาปนิก SHOP DRAWING
และผู้ควบคุมงานและคณะกรรมการตรวจการจ้างรับหน้าที่ตรวจสอบ
ก่อนนำแบบไปใช้งานทุกครั้ง

แบบก่อสร้าง

DRAWING TITLE SCALE

แบบขยายฐานจาก (4/6)

DRAWN R-SPACE STAFF DRAWING NO.


CHECKED ST-32

APPROVED


DATE 24/05/59 TOTAL

FILE :


Notes
This Drawing is Copyrighted. All Contractors must check all dimensions on site.
Only Equid dimensions and grid lines are to be worked from discrepancies
must be reported immediately to the Architect or Engineer concerned
before processing.

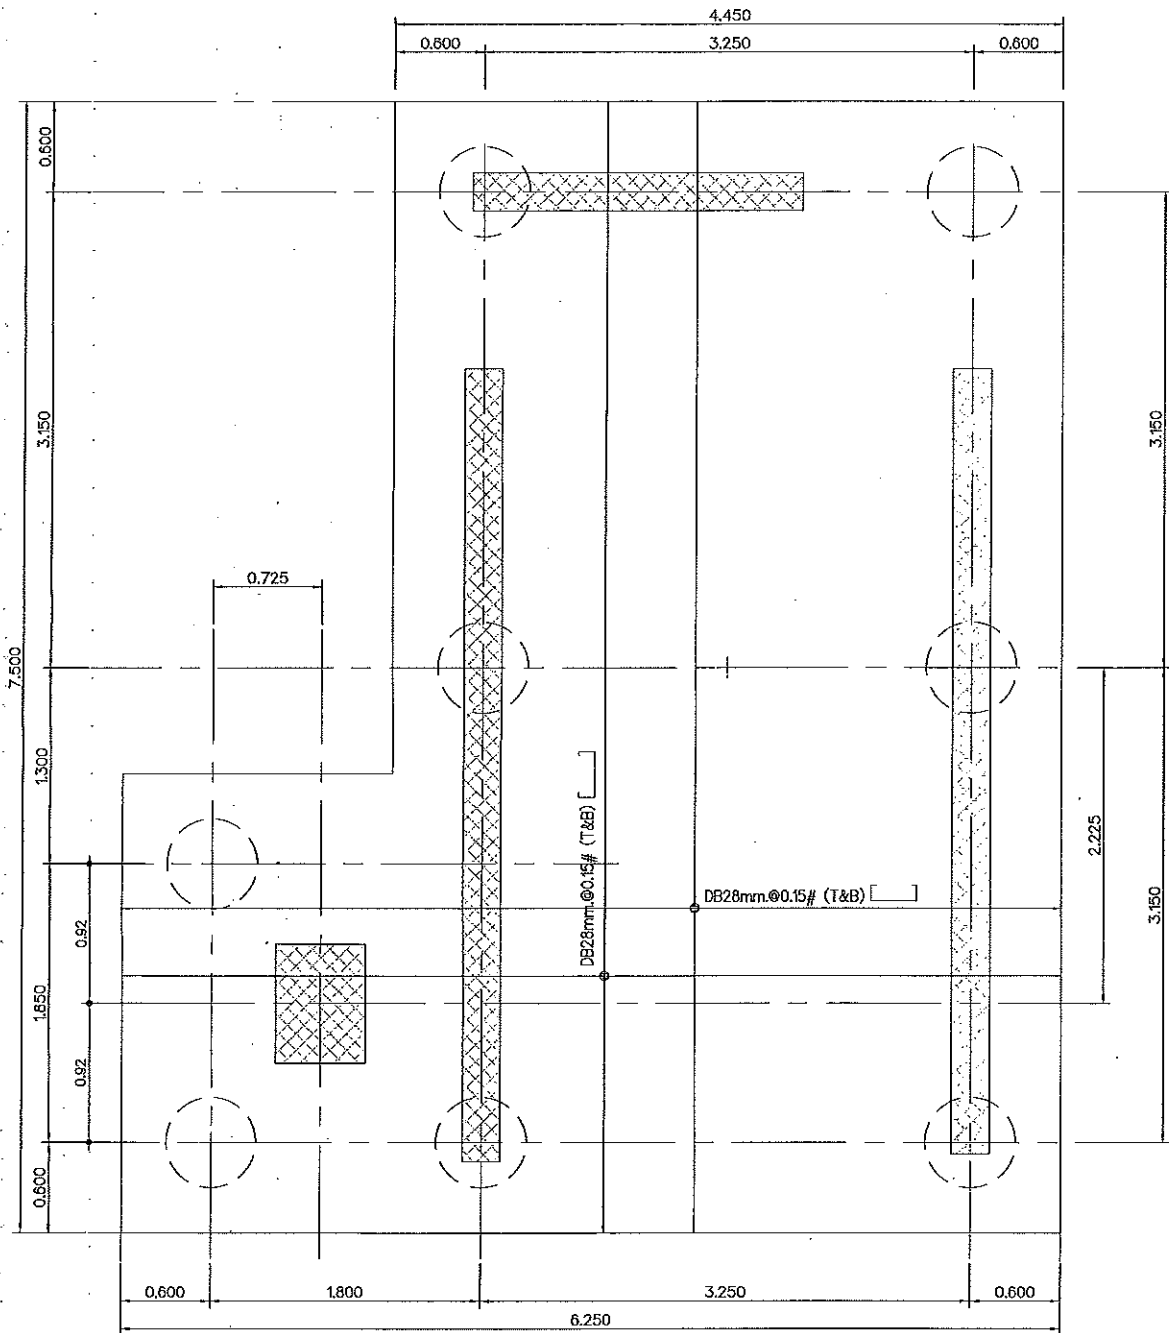


แบบขยายฐาน F8A

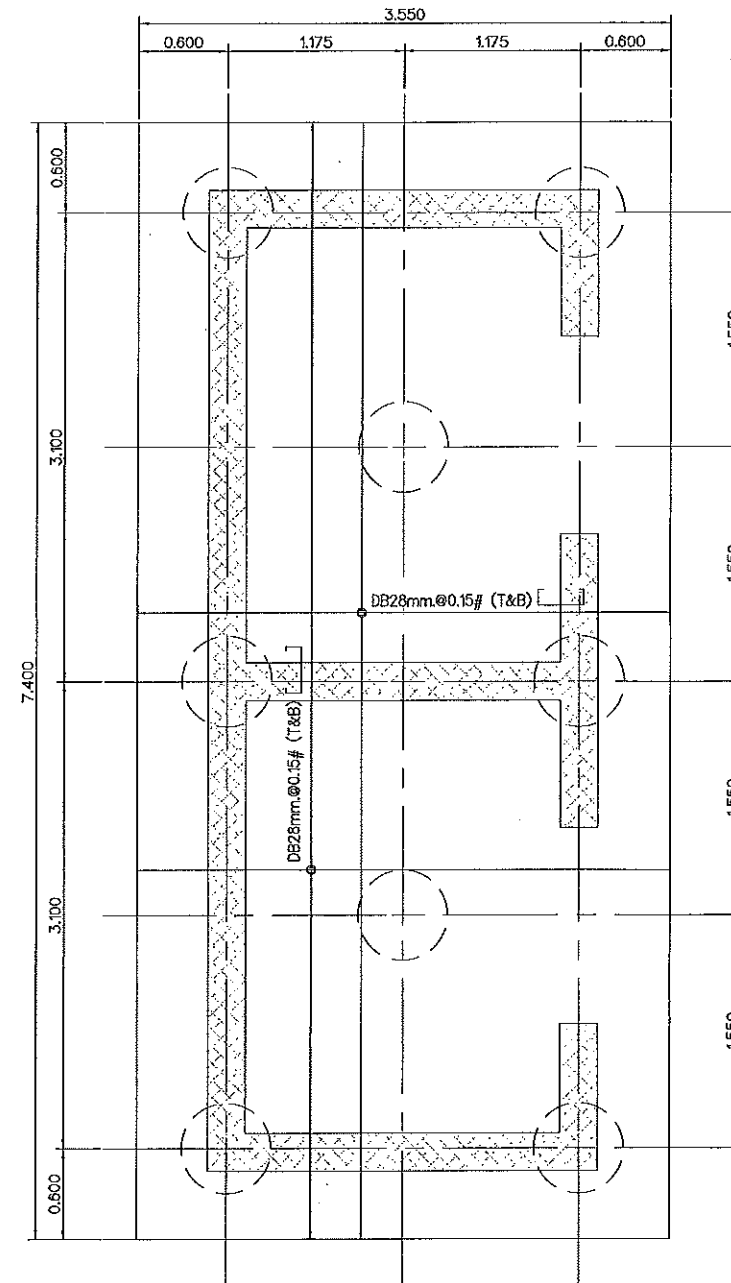

แบบขยายฐาน F8B

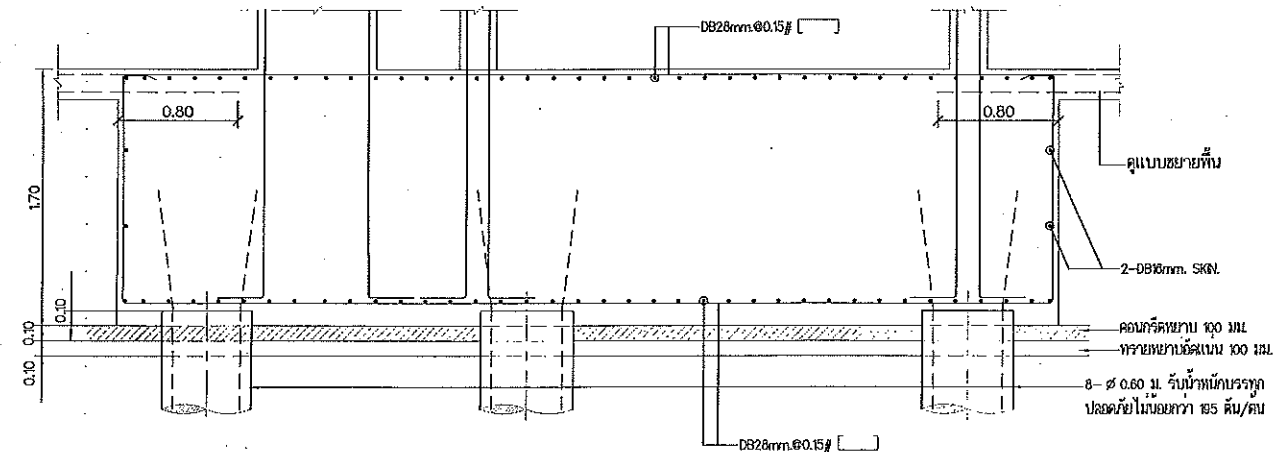

รูปตัดฐาน F8A

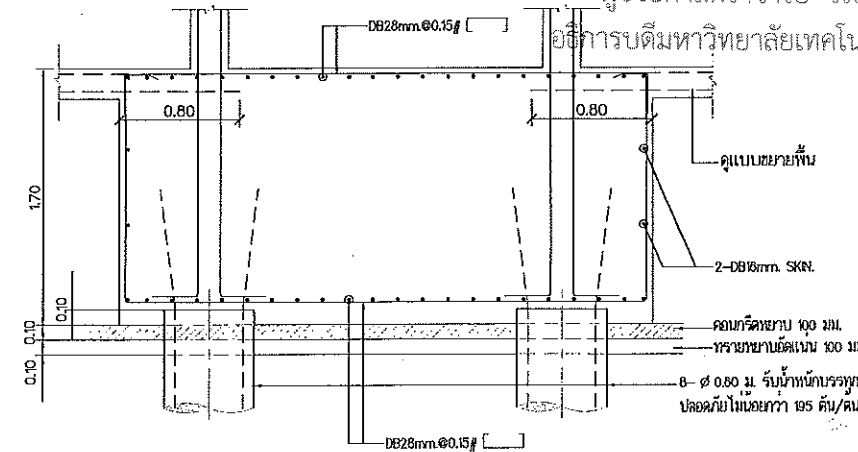

รูปตัดฐาน F8B



JOB NO. RNS-6907

PROJECT
โครงการออกแบบอาคารเรียนรวม
และปฏิบัติการวิชาชีพ

OWNER
มหาวิทยาลัยเทคโนโลยีราชมงคลธัญบุรี
วิทยาเขตขอนแก่น

LOCATION
มหาวิทยาลัยเทคโนโลยีราชมงคลธัญบุรี
วิทยาเขตขอนแก่น

DESIGN TEAM



RENOVATE SPACE CO.,LTD

449 SURKHAMVIT 63 (EKKAMAI 21) KLONGSONNAU WATTANA 10110
Tel. (66 2) 711 - 6637 Fax. (66 2) 711 - 5783
E-MAIL : info@rspace.co.th Web Site : www.rspace.co.th

ARCHITECTS DESIGNERS	SIGNATURE
วิชัย สุวิไล ๖-ธก 482	
พิศ คณนิกิต ๕-ธก 2137	
สุทัศน์ กาญจนรัตน์ ๓-ธก 7228	
สุทัศน์ กาญจนรัตน์ ๓-ธก 7228	

INTERIOR DESIGNERS	SIGNATURE

LANDSCAPE DESIGNERS	SIGNATURE

STRUCTURAL ENGINEERS	SIGNATURE
ฉันทน์ ชีวานุวัฒนา ๖ธ 1873	

CIVIL ENGINEERS	SIGNATURE
เชษฐศักดิ์ ชูธนทรัพย์ ๕ธ 9824	
เชษฐศักดิ์ ชูธนทรัพย์ ๓ธ 1503	

ELECTRIC ENGINEERS	SIGNATURE
ไพจิตร ศงสวดีกุลธนา ๖ธ 825	

MECHANIC ENGINEERS	SIGNATURE
ปิฎก ชินวโรดม ๕ธ 2813	

SANITARY ENGINEERS	SIGNATURE
ณรงค์ ใจสูงชัยยง ๖ธ 46	
วิภา ฤกษ์ ๓ธ 168	

REVISIONS	DATE

คำแนะนำ

- 1.แบบก่อสร้างนี้เป็นทรัพย์สินของมหาวิทยาลัยเทคโนโลยีราชมงคลธัญบุรี
วิทยานธรขอนแก่น หรือสำนักงานที่ปรึกษา หรือผู้ดูแลโครงการ
โครงการของมหาวิทยาลัยฯ เท่านั้นไม่นำไปใช้ในงานอื่นโดยไม่ได้รับอนุญาต
- 2.ให้วิศวกรผู้เกี่ยวข้องทราบ ก่อนใช้งานแบบ
- 3.ระมัดระวังในการนำแบบไปใช้ในงานอื่นโดยไม่ได้รับอนุญาต
โดยผู้รับจ้างต้องได้รับอนุญาตจากสถาปนิก และวิศวกรผู้ดูแลแบบ
- 4.ก่อนนำแบบไปใช้งานในและงาน ให้นำแบบไปตรวจสอบ SHOP DRAWING
ก่อนทุกครั้งและต้องมีการตรวจสอบจากวิศวกรผู้เกี่ยวข้องก่อนทุกครั้ง
ก่อนนำค่าเงินมาอนุมัติ

แบบก่อสร้าง	SCALE
DRAWING TITLE	

แบบขยายฐานราก (5/6)	DRAWING NO.
DRAWN R-SPACE STAFF	

CHECKED	ST-33

APPROVED	TOTAL


DATE 24/05/59	FILE

Notes
This Drawing is Copyrighted. All Contractors must check all dimensions on site.
Only figured dimensions and grid lines are to be worked from. Discrepancies
must be reported immediately to the Architect or Engineer concerned
before processing.




ผู้ช่วยศาสตราจารย์ วีโรจน์ ลิ่มไชแสง
อธิการบดีมหาวิทยาลัยเทคโนโลยีราชมงคลธัญบุรี


ผู้ช่วยศาสตราจารย์ วีโรจน์ ลิ่มไชแสง
คณาจารย์มหาวิทยาลัยเทคโนโลยีราชมงคลธัญบุรี

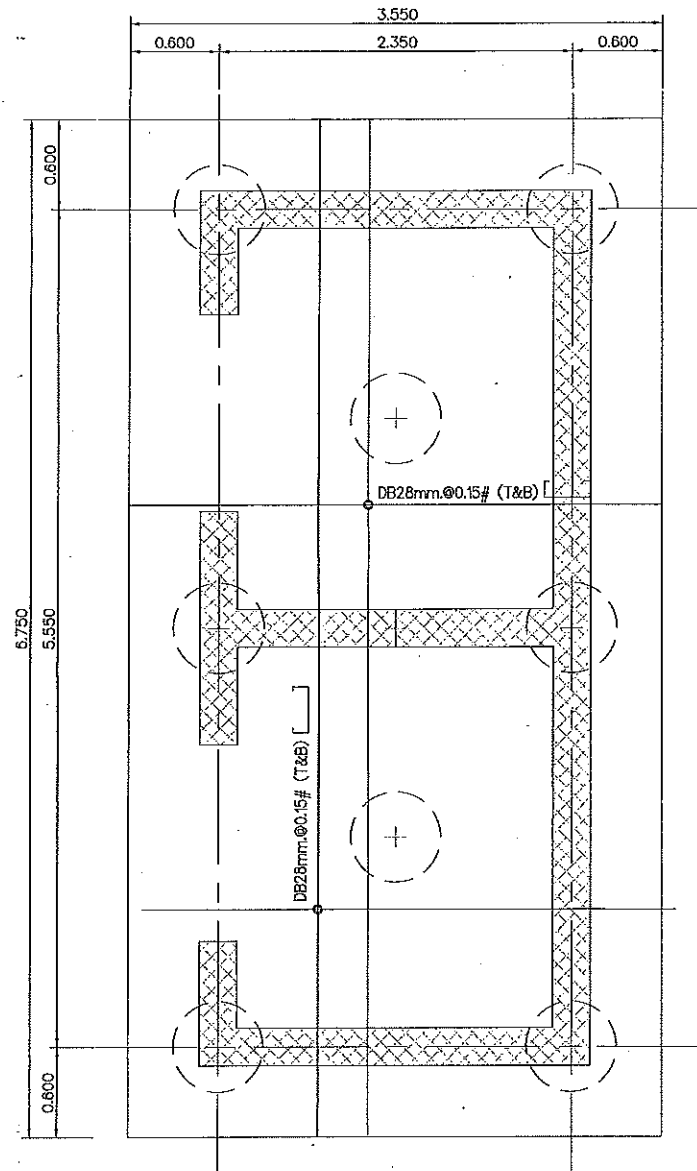


แบบขยายฐาน F8C

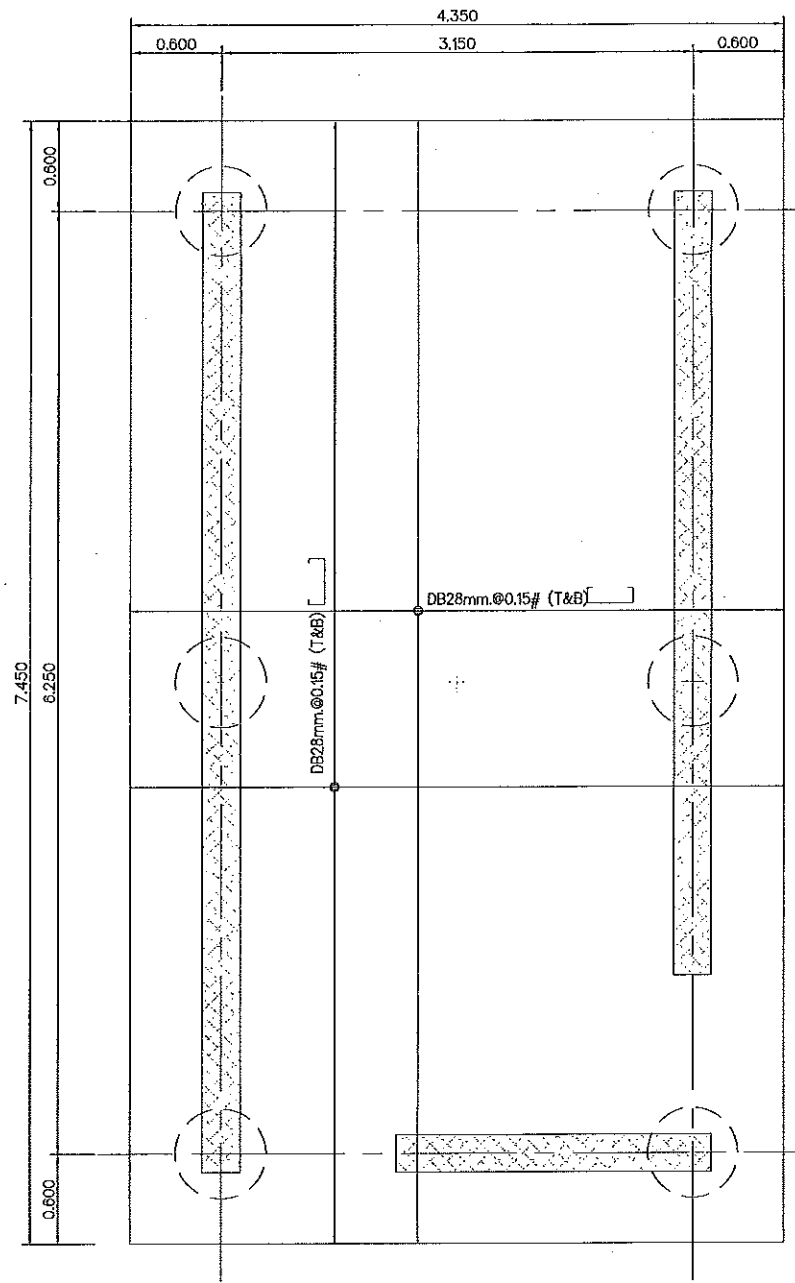




แบบขยายฐาน F6D

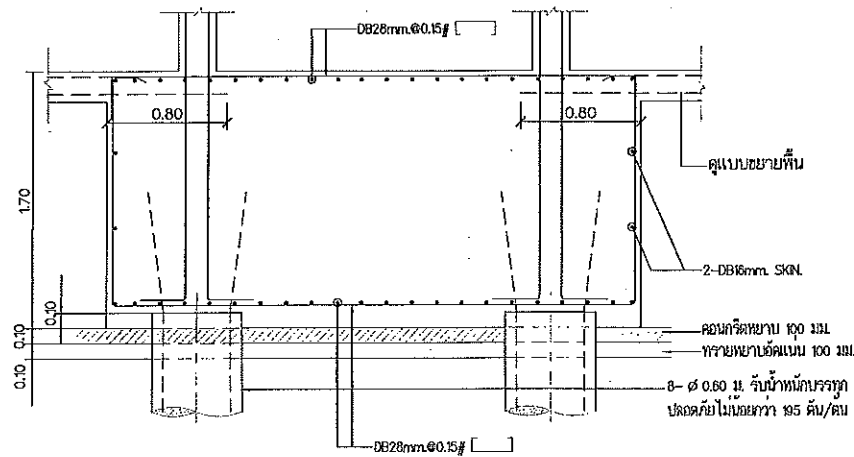

รูปตัดฐาน F8C

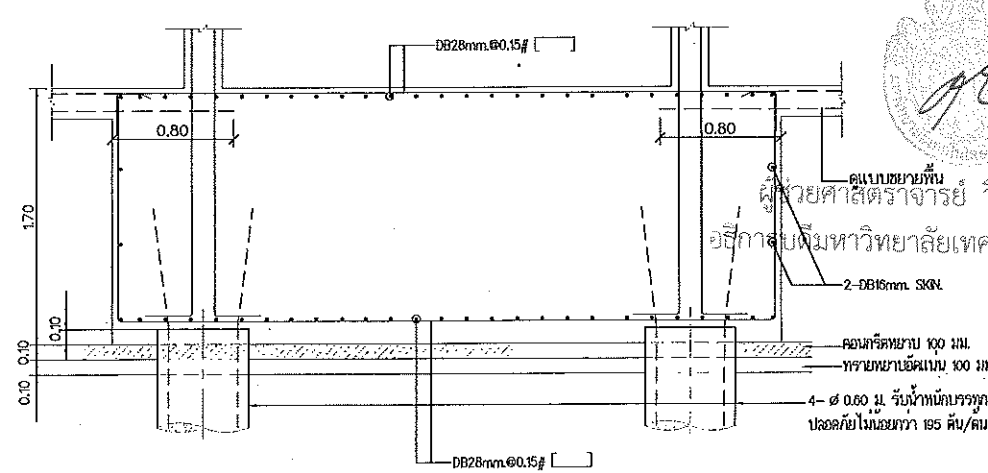

รูปตัดฐาน F6D

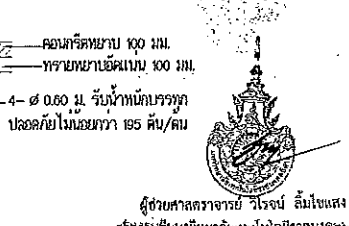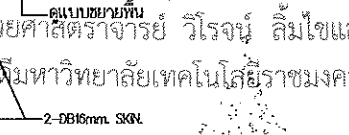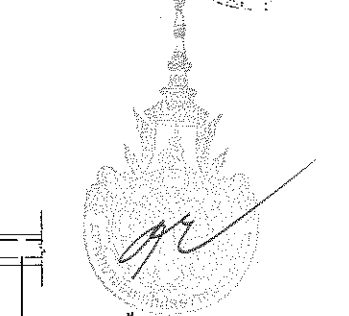

JOB NO. RNS-5907
 PROJECT โครงการออกแบบอาคารเรียนรวม และปฏิบัติภารกิจวิชาชีพ
 OWNER มหาวิทยาลัยเทคโนโลยีราชมงคลธัญบุรี วิทยาเขตขอนแก่น
 LOCATION มหาวิทยาลัยเทคโนโลยีราชมงคลธัญบุรี วิทยาเขตขอนแก่น
 DESIGN TEAM renovatespace ARCHITECTURE • INTERIOR • EXHIBITION • RENOVATION


RENOVATE SPACE CO.,LTD
 449 SUKHUMVIT 63 (EKKAMAJ 21) KLONGTONNAU WATTANA 10110
 Tel. (66 2) 711 - 5637 Fax. (66 2) 711 - 5763
 E-MAIL : info@space.co.th Web Site : www.space.co.th

ARCHITECTS DESIGNERS	SIGNATURE
วิษณุ สุวิสิทธิ์ ๖-๓๐.4๐2	
วิฑูรย์ ศุภนิษฐ์ ๓-๓๓.2137	
สุทัศน์ ภาณุพันธ์ ๓-๓๓.722๘	
PROJECT ARCHITECT	SIGNATURE
สุทัศน์ ภาณุพันธ์ ๓-๓๓.722๘	
INTERIOR DESIGNERS	SIGNATURE
LANDSCAPE DESIGNERS	SIGNATURE
STRUCTURAL ENGINEERS	SIGNATURE
อดิษฐ์ ธีรวิวัฒน์ ๓.1873	
CIVIL ENGINEERS	SIGNATURE
เนืองศักดิ์ ขจรนพชัย ๓.๑๘24	
เกียรติศักดิ์ ขจรนพชัย ๓.1503	
ELECTRIC ENGINEERS	SIGNATURE
ไพรัช ตรีวิฑูรย์ ๓.๑๒5	
MECHANIC ENGINEERS	SIGNATURE
ปัทมา วัฒนไพศาล ๓.๒613	
SAHITARY ENGINEERS	SIGNATURE
ณรงค์ จิระจางษิณี ๓.๔8	
วิรัช อานนท์ ๓.169	
REVISIONS	DATE


- คำแนะนำ
1. เมื่อก่อสร้างไปให้รีบแจ้งช่างเทคนิคให้ทราบทันที
 2. ให้ช่างเทคนิคตรวจสอบความถูกต้องของงานก่อนดำเนินการต่อไป
 3. ระวังการเกิดอุบัติเหตุขณะปฏิบัติงาน
 4. งดสูบบุหรี่ในบริเวณก่อสร้าง

DRAWING TITLE	SCALE
แบบขยายฐานราก (6/6)	
DRAWN	DRAWING NO.
R-SPACE STAFF	ST-34
CHECKED	APPROVED
DATE	TOTAL
24/05/69	


Notes
 This Drawing is Copyrighted. All Contractors must check all dimensions on site.
 Only figured dimensions and grid lines are to be worked from. Discrepancies must be reported immediately to the Architect or Engineer concerned before proceeding.

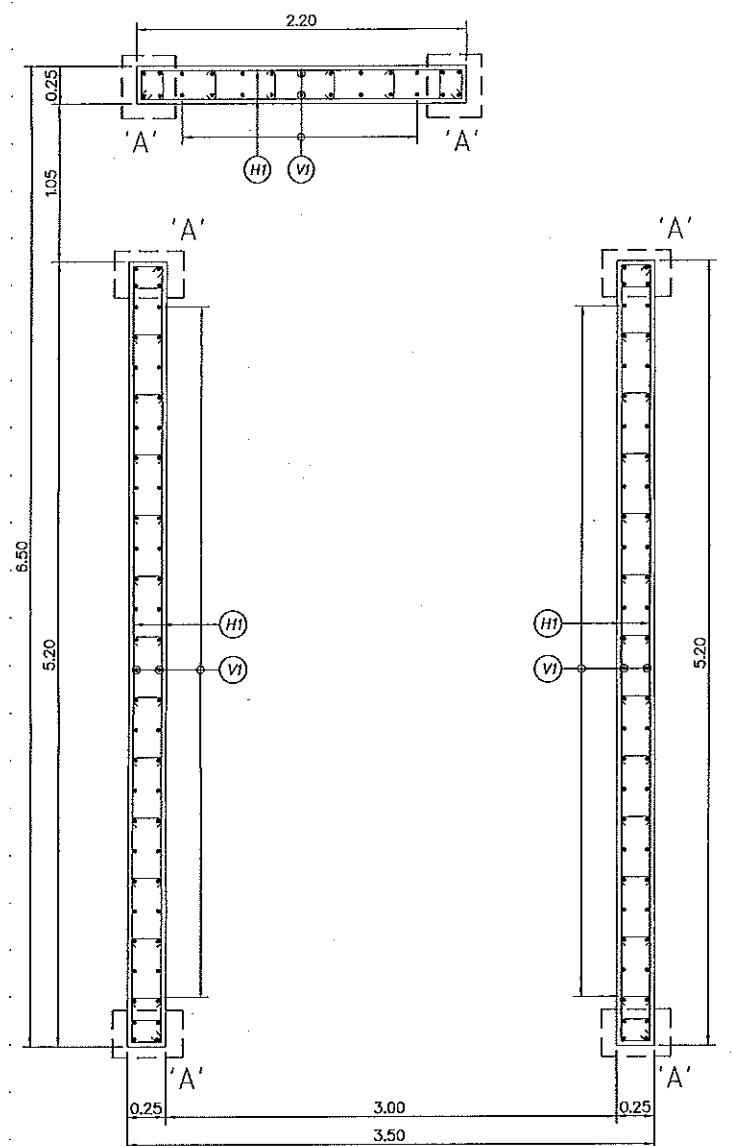


แบบขยาย CORE "A"

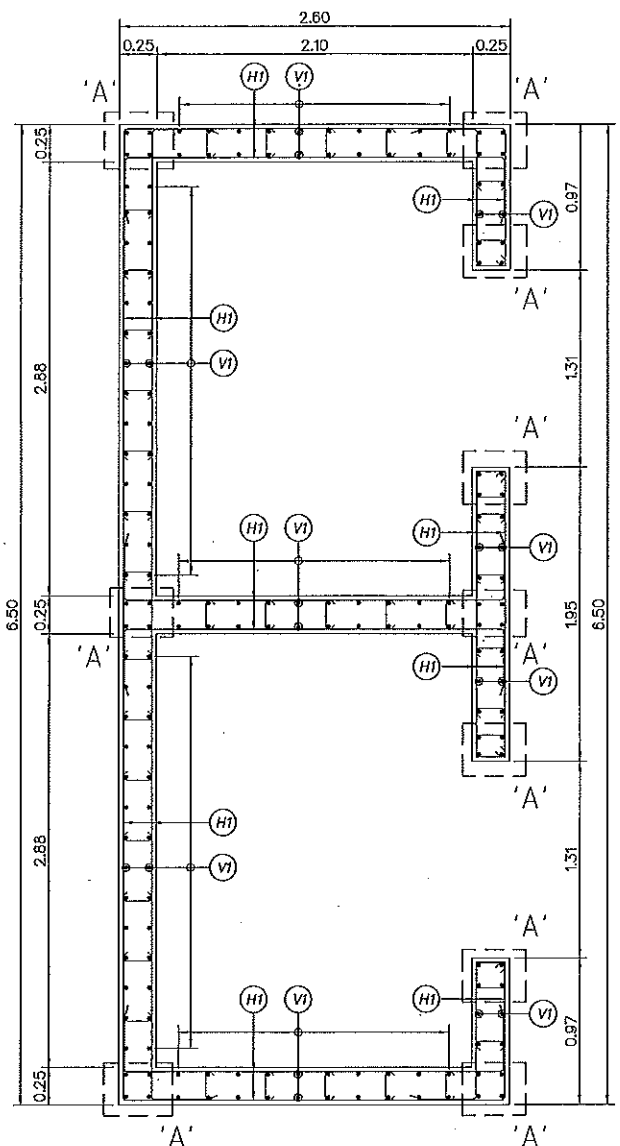

แบบขยาย CORE "B"

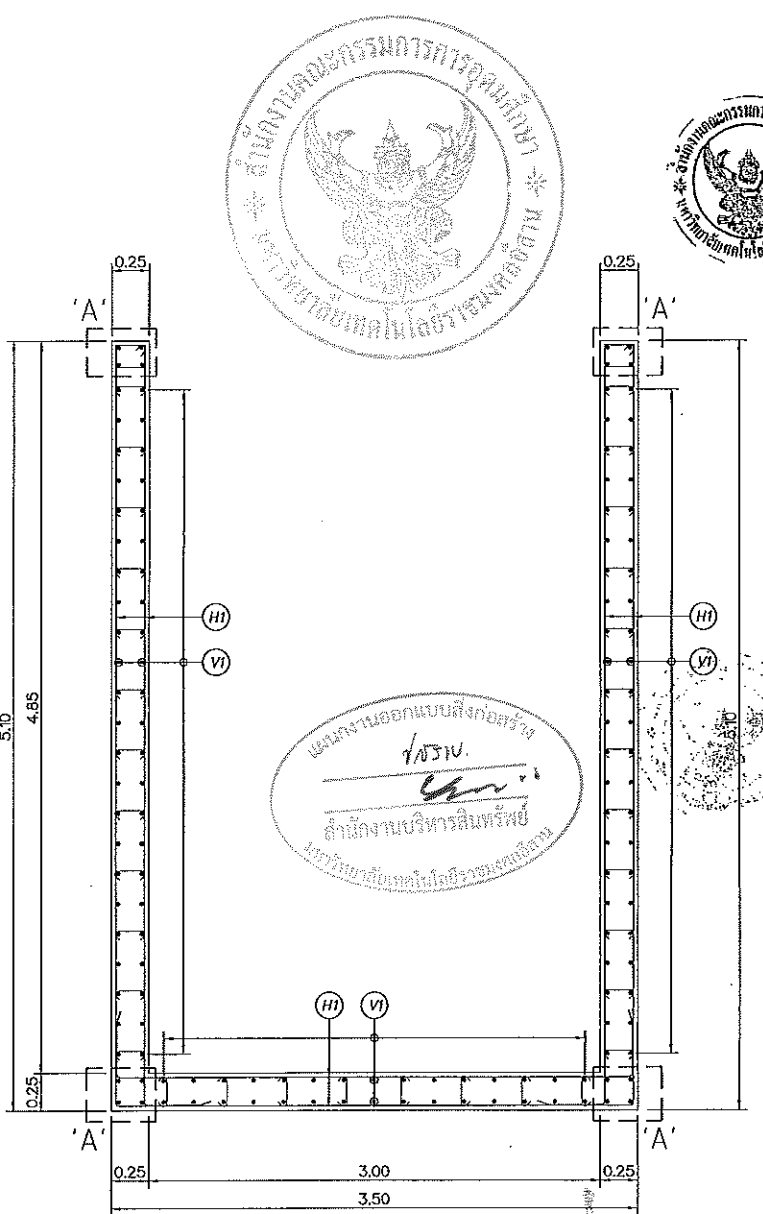

แบบขยาย CORE "C"

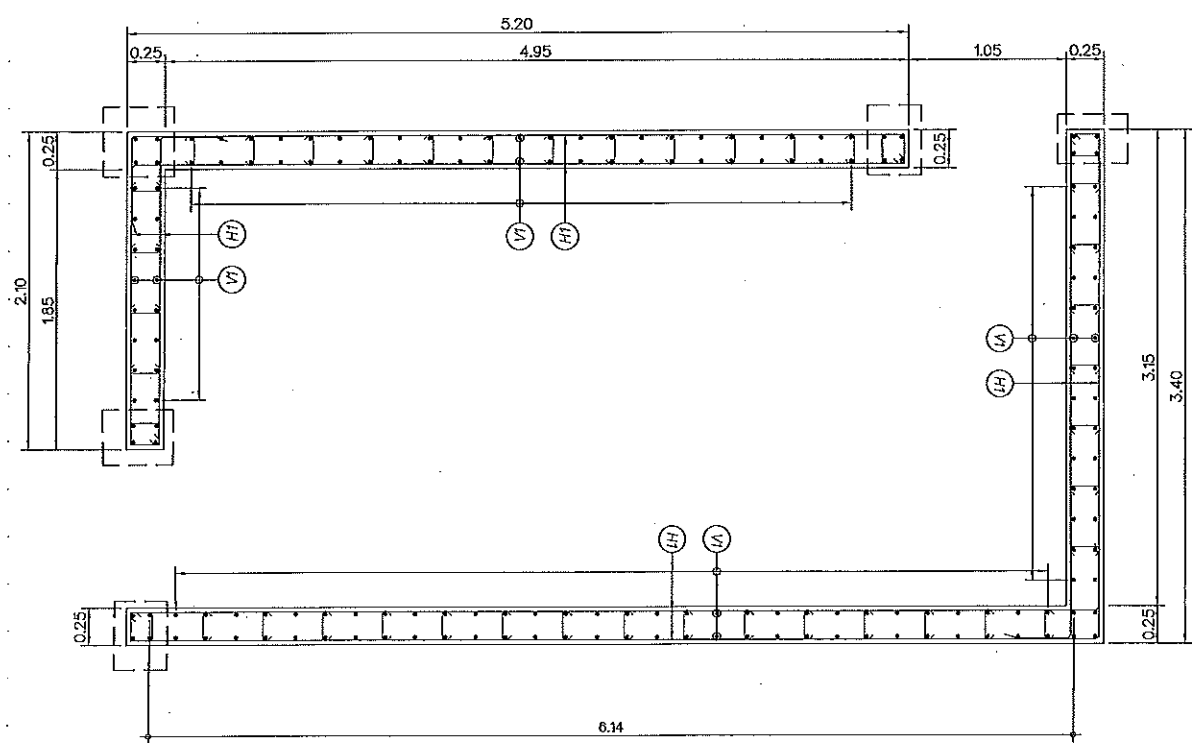


แบบขยาย CORE "D"

กำลังคอนกรีต $f_c = 320$ กก./ซม.²


รายละเอียดเหล็กเสริม [CORE]

CORE No.	ฐานราก-ชั้นที่ 2	ชั้นที่ 2 - ชั้นที่ 4
A	'A' = 4-DB25mm. VI = DB12mm. @0.20 EF. HI = DB12mm. @0.20 EF.	'A' = 4-DB25mm. VI = DB12mm. @0.20 EF. HI = DB12mm. @0.20 EF.
B	'A' = 4-DB25mm. VI = DB12mm. @0.20 EF. HI = DB12mm. @0.20 EF.	'A' = 4-DB25mm. VI = DB12mm. @0.20 EF. HI = DB12mm. @0.20 EF.
C	'A' = 4-DB25mm. VI = DB12mm. @0.20 EF. HI = DB12mm. @0.20 EF.	'A' = 4-DB25mm. VI = DB12mm. @0.20 EF. HI = DB12mm. @0.20 EF.
D	'A' = 4-DB25mm. VI = DB12mm. @0.20 EF. HI = DB12mm. @0.20 EF.	'A' = 4-DB25mm. VI = DB12mm. @0.20 EF. HI = DB12mm. @0.20 EF.

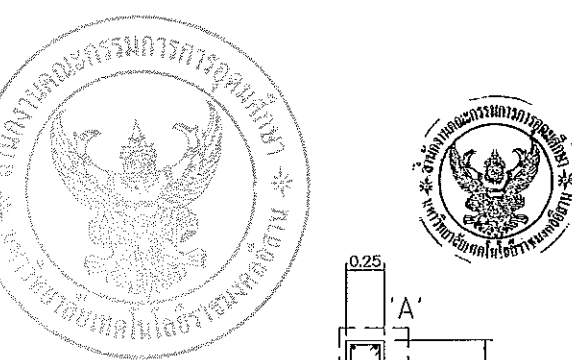

แผนงานออกแบบสิ่งก่อสร้าง
/ วิชา
/ สำนักบริหารพื้นที่ที่ 1
มหาวิทยาลัยเทคโนโลยีราชมงคลธัญบุรี

ผู้ช่วยศาสตราจารย์ วิโรจน์ ลิ้มไขแสง
อธิการบดีมหาวิทยาลัยเทคโนโลยีราชมงคลธัญบุรี
ตำแหน่งเหล็ก CT เส้นรวมเส้น
(R86mm. @0.40) เหล็กถูกใช้

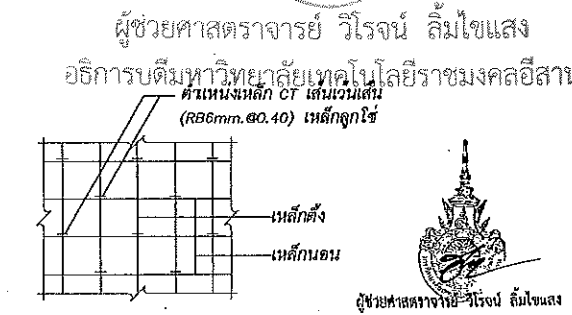

NOTE: -
1. ความสูงของช่องเปิดทั้งประตูและหน้าต่าง ให้ตรวจสอบกับแบบสถาปัตยกรรม และ LIFT SUPPLIER ก่อนก่อสร้าง
2. ความหนาของคอนกรีตที่หุ้มเหล็กเสริม (CONCRETE COVERING) ส่วนที่อยู่ใต้ดิน ให้เพิ่ม Covering อีก 25 มม. ทั้งผิวนอกผิวใน

JOB NO. RNS-5907

PROJECT
โครงการออกแบบอาคารเรียนรวม
และปฏิบัติการวิชาชีพ

OWNER
มหาวิทยาลัยเทคโนโลยีราชมงคลธัญบุรี
วิทยาเขตขอนแก่น

LOCATION
มหาวิทยาลัยเทคโนโลยีราชมงคลธัญบุรี
วิทยาเขตขอนแก่น

DESIGN TEAM

renovatespace

ARCHITECTURE • INTERIOR • EXHIBITION • RENOVATION

RENOVATE SPACE CO.,LTD

449 SUKHUMVIT 63 (EKKAMAI 21) LONGTANNAU WATTANA 10110
Tel. (66 2) 711 - 5637 Fax. (66 2) 711 - 5763
E-MAIL : info@renospace.co.th Web Site : www.renospace.co.th


ARCHITECTS DESIGNERS	SIGNATURE
วิษณุ สุทธิพงษ์ 9-80482	
วิฑูรย์ วัฒนศิริ 8-802137	
สุทัศน์ ทัศนวิวัฒน์ 7-807228	
PROJECT ARCHITECT	SIGNATURE
สุทัศน์ ทัศนวิวัฒน์ 7-807228	
INTERIOR DESIGNERS	SIGNATURE
LANDSCAPE DESIGNERS	SIGNATURE
STRUCTURAL ENGINEERS	SIGNATURE
เดวิด ธีรพันธุ์ 211873	
CIVIL ENGINEERS	SIGNATURE
เบญจศักดิ์ ขุนนทชัย 811924	
เบญจศักดิ์ ขุนนทชัย 811503	
ELECTRIC ENGINEERS	SIGNATURE
โกวิท ราชกิจวิวัฒนา 211873	
MECHANIC ENGINEERS	SIGNATURE
วิฑูรย์ วัฒนศิริ 8-802137	
SANITARY ENGINEERS	SIGNATURE
ณรงค์ วิชาญเกียรติ 21148	
วิฑูรย์ วัฒนศิริ 8-802137	
REVISIONS	DATE

ผู้ควบคุมงาน
1. แบบก่อสร้างนี้เป็นลิขสิทธิ์ของมหาวิทยาลัยเทคโนโลยีราชมงคลธัญบุรี
2. ไม่ให้คัดลอกหรือเผยแพร่โดยไม่ได้รับอนุญาต
3. ระบุตำแหน่งและขนาดของประตูหน้าต่างให้ชัดเจนในแบบสถาปัตยกรรม
4. ระบุตำแหน่งและขนาดของประตูหน้าต่างให้ชัดเจนในแบบสถาปัตยกรรม


แบบก่อสร้าง

DRAWING TITLE	SCALE
แบบขยายแกน CORE (1/2)	
DRAWN R.SPACE STAFF	DRAWING NO.
CHECKED	ST-35
APPROVED	
DATE 24/05/59	TOTAL
FILE : -	


Notes
This Drawing is Copyrighted. All Contractors must check all dimensions on site.
Only signed dimensions and titles are to be worked from. Discrepancies
must be reported immediately to the Architect or Engineer concerned
before proceeding.

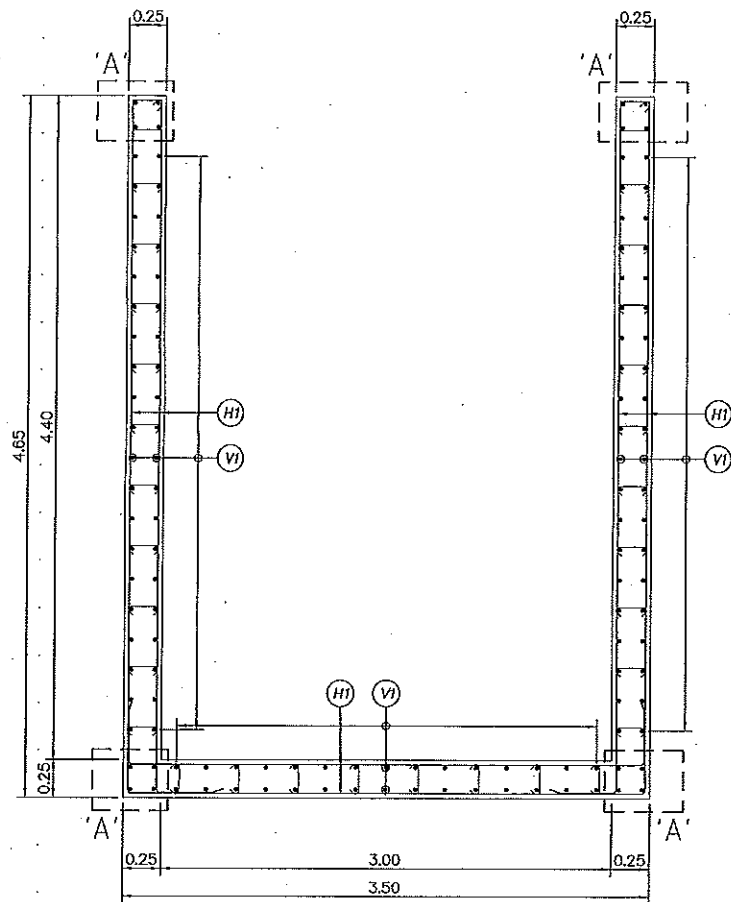

แบบขยาย CORE E

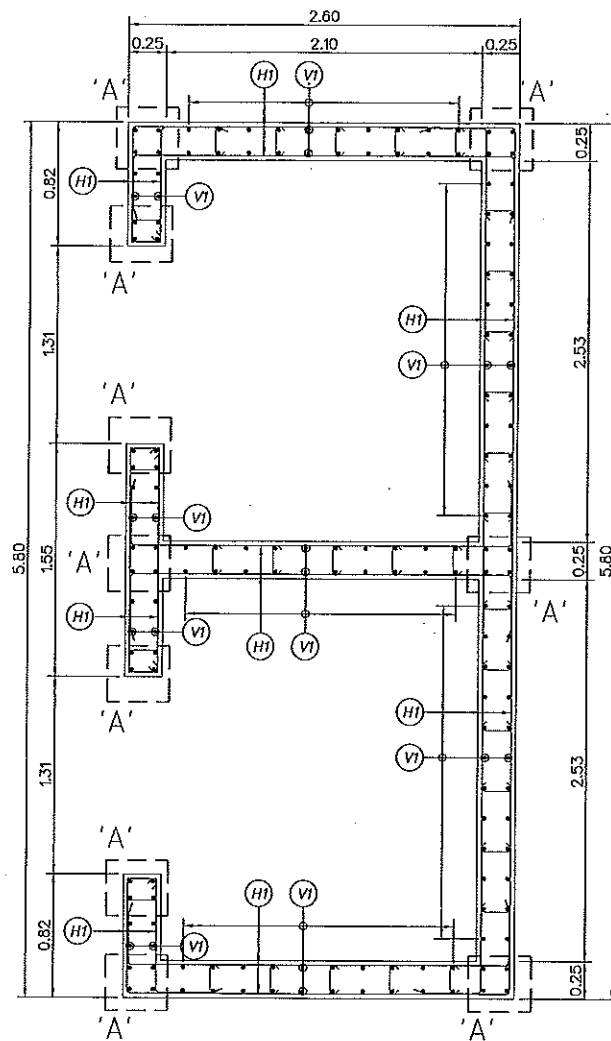

แบบขยาย CORE F

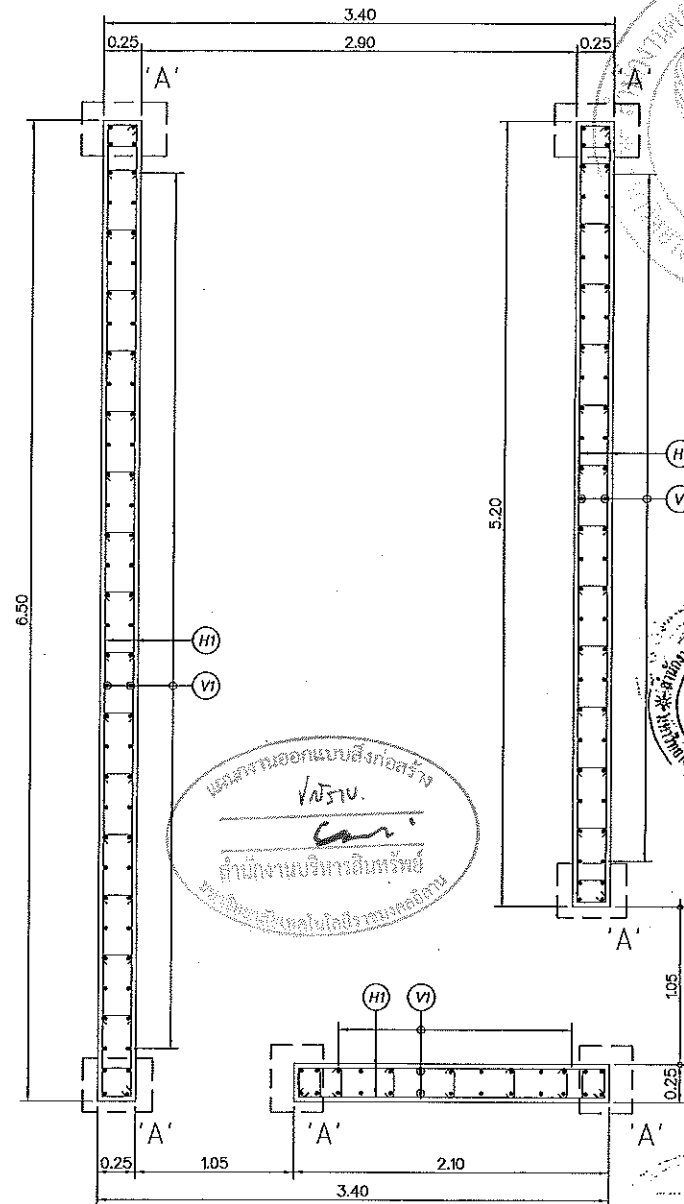


แบบขยาย CORE G

กำลังคอนกรีต $fc' = 320$ กก./ซม.²


รายละเอียดเหล็กเสริม [CORE]

CORE No.	ฐานราก-ชั้นที่ 2	ชั้นที่ 2 - ชั้นที่ 4
E	'A' = 4-DB25mm. VI = DB12mm.Ø0.20 EF. HI = DB12mm.Ø0.20 EF.	'A' = 4-DB25mm. VI = DB12mm.Ø0.20 EF. HI = DB12mm.Ø0.20 EF.
F	'A' = 4-DB25mm. VI = DB12mm.Ø0.20 EF. HI = DB12mm.Ø0.20 EF.	'A' = 4-DB25mm. VI = DB12mm.Ø0.20 EF. HI = DB12mm.Ø0.20 EF.
G	'A' = 4-DB25mm. VI = DB12mm.Ø0.20 EF. HI = DB12mm.Ø0.20 EF.	'A' = 4-DB25mm. VI = DB12mm.Ø0.20 EF. HI = DB12mm.Ø0.20 EF.

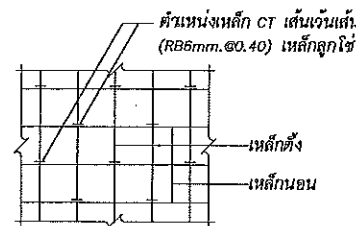

NOTE: -

1. ความสูงของช่องเปิดที่ประตูและหน้าต่าง ให้ตรวจสอบกับแบบสถาปัตย์กรรม และ LIFT SUPPLIER ก่อนก่อสร้าง
2. ความหนาของคอนกรีตที่หุ้มเหล็กเสริม (CONCRETE COVERING) ส่วนที่อยู่ใต้ดิน ให้เพิ่ม Covering อีก 25 mm. ทั้งผิวบนและผิวล่าง

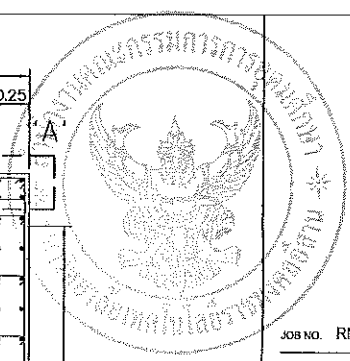

JOB NO. RNS-5907
 PROJECT โครงการออกแบบอาคารเรียนรวม และปฏิบัติการวิชาชีพ
 OWNER มหาวิทยาลัยเทคโนโลยีราชมงคลธัญบุรี วิทยาเขตชอนแก่น
 LOCATION มหาวิทยาลัยเทคโนโลยีราชมงคลธัญบุรี วิทยาเขตชอนแก่น
 DESIGN TEAM renovatespace ARCHITECTURE • INTERIOR • EXHIBITION • RENOVATION
 RENOVATE SPACE CO.,LTD
 449 SUKHUMVIT 63 (EKKAMAI 21) KLONGTONNAU WATTANA 10110
 Tel. (66 2) 711-5637 Fax. (66 2) 711-5763
 E-MAIL: info@space.co.th Web Site: www.space.co.th

ARCHITECTS DESIGNERS	SIGNATURE
วิรัช สุทธิกิจ 9-ธค.462	
ศิริ สกลนิก 8-ธค.2137	
สุวิทย์ ฤกษ์นรินทร์ 8-ธค.7228	
PROJECT ARCHITECT	SIGNATURE
สุวิทย์ ฤกษ์นรินทร์ 8-ธค.7228	
INTERIOR DESIGNERS	SIGNATURE
LANDSCAPE DESIGNERS	SIGNATURE
STRUCTURAL ENGINEERS	SIGNATURE
อดิษฐ์ อธิปัตตะนา 251873	
CIVIL ENGINEERS	SIGNATURE
เบญจกิติ จุฑนพชัย 889624	
เบญจกิติ จุฑนพชัย 881503	
ELECTRIC ENGINEERS	SIGNATURE
ไพรัช อธิปัตตะนา 251873	
MECHANIC ENGINEERS	SIGNATURE
วิญญู วัชรโสม 2613	
SANITARY ENGINEERS	SIGNATURE
ณรงค์ จิรสุโขทัย 25145	
วิภา อักษร 169	
REVISIONS	DATE

ผู้ช่วยศาสตราจารย์ วิโรจน์ ลิ้มไขแสง
 อธิการบดีมหาวิทยาลัยเทคโนโลยีราชมงคลธัญบุรี

แบบก่อสร้าง	
DRAWING TITLE	SCALE
แบบขยายกำแพง CORE (2/2)	
DRAWN	DRAWING NO.
R SPACE STAFF	ST-36
CHECKED	APPROVED
DATE	TOTAL
24/05/59	
FILE	

ผู้ช่วยศาสตราจารย์ วิโรจน์ ลิ้มไขแสง
 อธิการบดีมหาวิทยาลัยเทคโนโลยีราชมงคลธัญบุรี

Notes
 This Drawing is Copyrighted. All Contractors must check all dimensions on site. Only signed dimensions and grid lines are to be worked from. Discrepancies must be reported immediately to the Architect or Engineer concerned before proceeding.

COLUMN SCHEDULE

FLOOR	C1	C2	C3	C4	C5	C6
หลังคา ↑ ชั้นที่ 4					—	
↑ ชั้นที่ 3					—	
↑ ชั้นที่ 2					—	
↑ ชั้นที่ 1						
↑ ตอม่อ						

กำลังคอนกรีต $f_c' = 450$ กก./ซม.²



ผู้ช่วยศาสตราจารย์ วีรจน์ ลิ่มไขแสง
อธิการบดีมหาวิทยาลัยเทคโนโลยีราชมงคลธัญบุรี

ผู้ช่วยศาสตราจารย์ วีรจน์ ลิ่มไขแสง
อธิการบดีมหาวิทยาลัยเทคโนโลยีราชมงคลธัญบุรี




JOB NO. RNS-5907
PROJECT
โครงการออกแบบอาคารเรียนรวม
และปฏิบัติการวิชาชีพ
OWNER
มหาวิทยาลัยเทคโนโลยีราชมงคลธัญบุรี
วิทยาเขตขอนแก่น
LOCATION
มหาวิทยาลัยเทคโนโลยีราชมงคลธัญบุรี
วิทยาเขตขอนแก่น
DESIGN TEAM
renovatespace
ARCHITECTURE • INTERIOR • EXHIBITION • RENOVATION
RENOVATE SPACE CO., LTD
449 SONGKHAMAT 63 (KHAMAI 2) WUJONGNONNAU WATTANA 10110
Tel. (66 2) 711-5637 Fax. (66 2) 711-5163
E-MAIL : info@rspace.co.th Web Site : www.rspace.co.th

ARCHITECTS DESIGNERS	SIGNATURE
วิมลพร สุทธิพันธุ์ ๖-๓๐4๕๒	
ศิริ ศุภนิษฐ์ ๘-๓๐๒137	
สุทิน ทัศนวิวัฒน์ ๗-๓๐๖๒๒๘	
PROJECT ARCHITECT	SIGNATURE
สุทิน ทัศนวิวัฒน์ ๗-๓๐๖๒๒๘	
INTERIOR DESIGNERS	SIGNATURE
LANDSCAPE DESIGNERS	SIGNATURE
STRUCTURAL ENGINEERS	SIGNATURE
อัษฎินท์ ธีรานุพัฒน์ ๖๕1873	
CIVIL ENGINEERS	SIGNATURE
เมธีพงษ์ศักดิ์ อรุณพรวิทย์ ๗๕๑๕๒๔	
เมธีพงษ์ศักดิ์ อรุณพรวิทย์ ๗๕1๙๐3	
ELECTRIC ENGINEERS	SIGNATURE
ไพโรจน์ ทรงศิริกุลวัฒนา ๖๗๕ ๐๒๕	
MECHANIC ENGINEERS	SIGNATURE
ปัทมกานต์ จันทร์ไพศาล ๓๓ ๒๕13	
SANITARY ENGINEERS	SIGNATURE
บรรจง ชาติเจริญศิลป์ ๖๗ ๔๘	
วิภา อวาลย์ ๗๓ 169	
REVISIONS	DATE

คำแนะนำ
1.แบบก่อสร้างนี้เป็นลิขสิทธิ์ของมหาวิทยาลัยเทคโนโลยีราชมงคลธัญบุรี
วิทยาเขตขอนแก่น ซึ่งสงวนไว้เพื่อใช้ประโยชน์ในโครงการนี้เท่านั้น
โครงการอื่นหรือโครงการอื่น ๆ ที่เกี่ยวข้องไม่ให้นำแบบไปใช้โดยไม่ได้รับอนุญาต
2.ไม่รับผิดชอบต่อความเสียหายที่เกิดจากแบบก่อสร้าง
3.รายละเอียดของแบบก่อสร้างจะเปลี่ยนแปลงได้ตามความจำเป็น
โดยที่งานก่อสร้างจะดำเนินการตามแบบก่อสร้างที่ออกมามีผล
4.แบบก่อสร้างนี้เป็นเอกสารลับ กรุณาอย่าเผยแพร่แบบ SHOP DRAWING
สู่บุคคลภายนอกและคณะกรรมการตรวจราคาจ้างพิจารณาให้พร้อม
ก่อนนำค่าไปงานก่อสร้าง


แบบก่อสร้าง	
DRAWING TITLE	SCALE
แบบขยาย เสา	
DRAWN RSPACE STAFF	DRAWING NO.
CHECKED	ST-37
APPROVED	
DATE 24/05/59	TOTAL
FILE :	

Notes
This Drawing is Copyrighted. All Contractors must check all dimensions on site.
Only figured dimensions and grid lines are to be worked from. Discrepancies
must be reported immediately to the Architect or Engineer concerned
before proceeding.

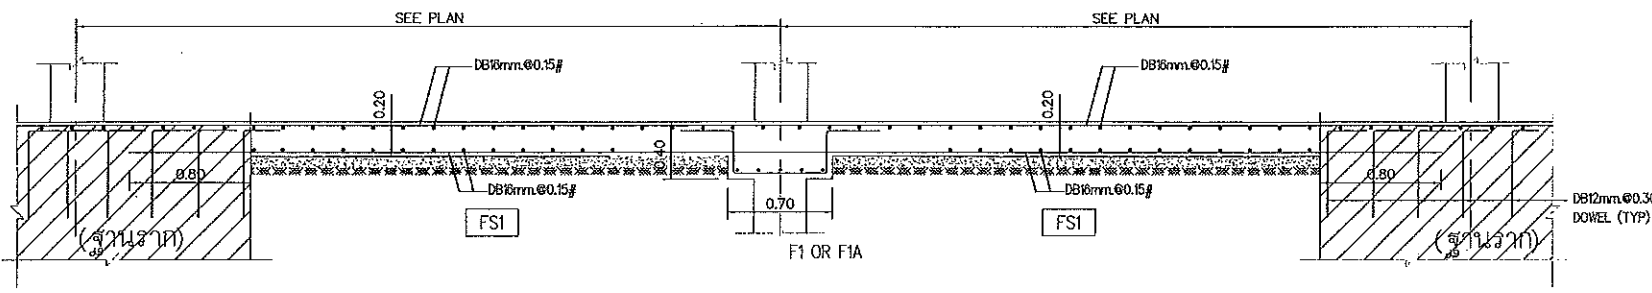


แบบขยายพื้น RC.FLAT SLAB (FS1)


หมายเหตุ : ในกรณีทำคอนกรีตที่พร้อมฐานราก
 1. เหล็กพื้นชั้นที่ 1 ใช้เหล็กขนาดความยาวเท่ากับฐานราก ให้ใช้ตามเหล็กพื้น
 2. เหล็กพื้นชั้นที่ 1 ใช้เหล็กขนาดความยาวเท่ากับฐานราก ให้ใช้ตามฐานราก

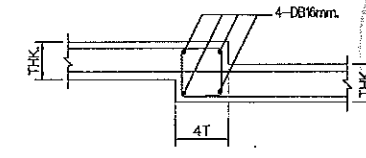


แบบขยาย พื้นลดระดับ

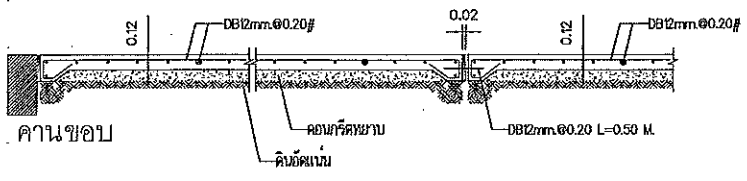


รูปตัดพื้นเทบนดิน

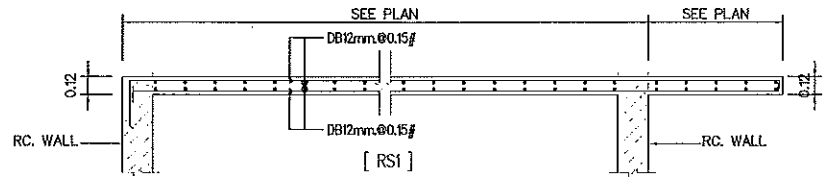


แบบขยายหลังคาคัดลมบันได

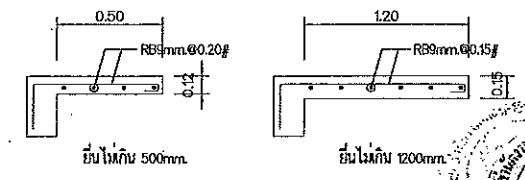


แบบขยาย พื้นยื่นทั่วไป

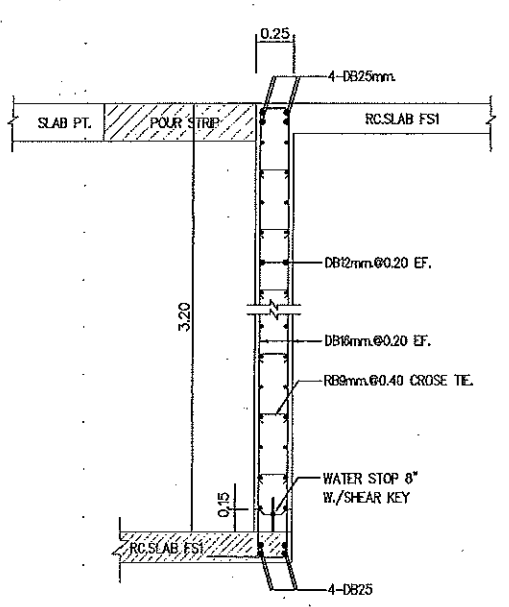


แบบขยายกำแพงกันดิน (W1)

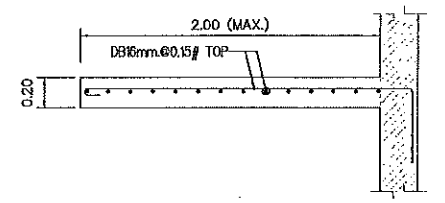


แบบขยายทางลาดสำหรับคนพิการ

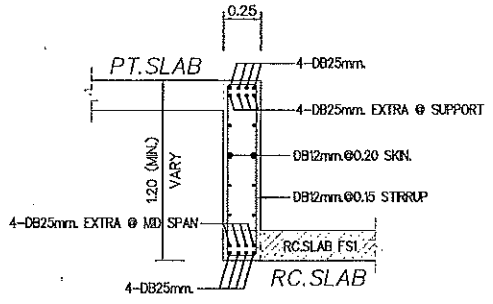


แบบขยายคาน BB-1

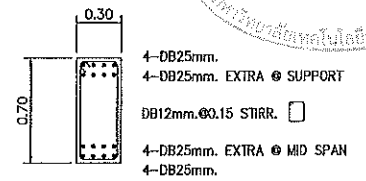


แบบขยายคาน BB-2

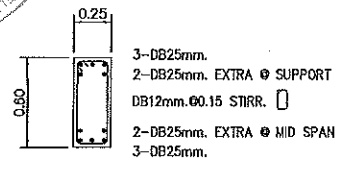


แบบขยายคาน BB-3

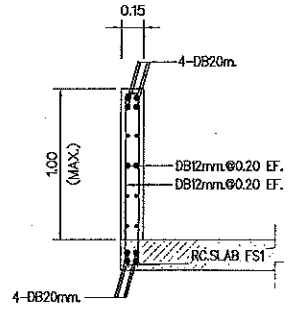


แบบขยายกำแพงกันดิน (W2)

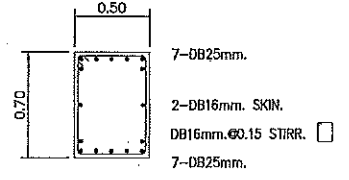


แบบขยายคาน BB-4

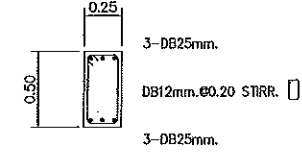

แบบขยายคาน GB1

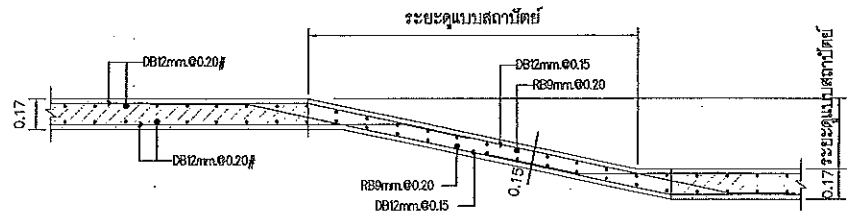

แบบขยายพื้นทางลาด

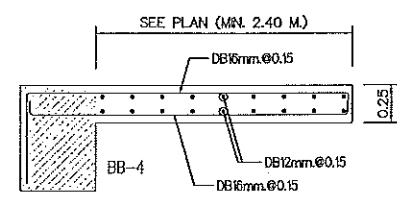


แบบขยาย พื้นยื่น CS1



ผู้ช่วยศาสตราจารย์ วิโรจน์ ลิ้มไขแสง
 อธิการบดีมหาวิทยาลัยเทคโนโลยีราชมงคลธัญบุรี



ผู้ช่วยศาสตราจารย์ วิโรจน์ ลิ้มไขแสง
 อธิการบดีมหาวิทยาลัยเทคโนโลยีราชมงคลธัญบุรี

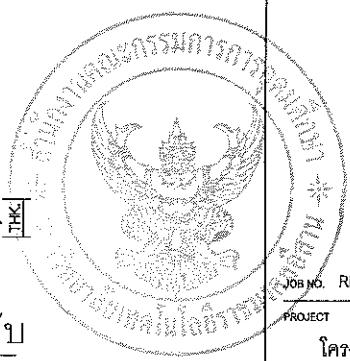

JOB NO. RNS-5907

โครงการออกแบบอาคารเรียนรวม และปฏิบัติการวิชาชีพ

OWNER มหาวิทยาลัยเทคโนโลยีราชมงคลธัญบุรี วิทยาเขตขอนแก่น

LOCATION มหาวิทยาลัยเทคโนโลยีราชมงคลธัญบุรี วิทยาเขตขอนแก่น

DESIGN TEAM



RENOVATE SPACE CO.,LTD

449 SUKHUMVIT 63 (EKKAMAJ 21) KLONGTONNAU WATTANA 10110
 Tel: (66 2) 711-5637 Fax: (66 2) 711-5763
 E-MAIL: info@space.co.th Web Site: www.space.co.th

ARCHITECTS DESIGNERS	SIGNATURE
วิโรจน์ ลิ้มไขแสง ๖-๓๓482	
พีร ภาณุรัตน์ ๙-๓๓2137	
ศุภวัฒน์ ฤกษ์จันทร์ ๙-๓๓722๘	
PROJECT ARCHITECT	SIGNATURE
ศุภวัฒน์ ฤกษ์จันทร์ ๙-๓๓722๘	

INTERIOR DESIGNERS SIGNATURE

LANDSCAPE DESIGNERS SIGNATURE

STRUCTURAL ENGINEERS SIGNATURE

เดวิด ธีรานุวัฒน์ ๖๒1๕73

CIVIL ENGINEERS SIGNATURE

เกียรติศักดิ์ จุฑามะชัย ๙๒๑๒4

เกียรติศักดิ์ จุฑามะชัย ๙๒1๕๐3

ELECTRIC ENGINEERS SIGNATURE

โยธวิทย์ คงสิริกุลพิทยา ๖๓๑ ๘25

MECHANIC ENGINEERS SIGNATURE

ปัทมา จันทโชติพงษ์ ๙๓ 2๕13

SANITARY ENGINEERS SIGNATURE

ณรงค์ ชิวรุ่งเกียรติ ๖๓ 4๘

วิรัช ช่างรงค์ ๖๓ 1๕9

REVISIONS DATE

คำแนะนํ

- 1.แบบก่อสร้างนี้เป็นลิขสิทธิ์ของมหาวิทยาลัยเทคโนโลยีราชมงคลธัญบุรี วิทยาเขตขอนแก่น ซึ่งท่านเป็นเจ้าของ ใช้โดยบุคคลภายนอกโดยไม่ได้รับอนุญาตจากมหาวิทยาลัยฯ ท่านมีหน้าที่แจ้งการรับมอบที่ได้รับอนุญาต
- 2.ใช้ให้หลีกเลี่ยงการแก้ไขแบบ ให้นำแบบเดิม
- 3.ระมัดระวังในการแก้ไขแบบและแก้ไขแบบที่ส่งไปให้วิศวกรสถาปัตย์ฯ โดยผู้รับจะขอได้แบบจากสถาปัตย์ฯ และวิศวกรสถาปัตย์ฯ
- 4.แบบก่อสร้างนี้เป็นแบบร่าง กรุณาอย่าส่งแบบ SHOP DRAWING ไปให้ผู้รับงานและขอการพิจารณาการจ้างหรือการอนุมัติก่อนการดำเนินการใดๆ

แบบก่อสร้าง

DRAWING TITLE SCALE

แบบขยายพื้น

DRAWN RSPACESTAFF DRAWING NO.

CHECKED ST-38

APPROVED

DATE 24/05/59 TOTAL

FILE :

Notes
 This Drawing is Copyrighted. All Contractors must check all dimensions on site. Only figured dimensions and grid lines are to be worked from. Discrepancies must be reported immediately to the Architect or Engineer concerned before processing.



JOB NO. RNS-5907
 PROJECT
 โครงการออกแบบอาคารเรียนรวม
 และปฏิบัติการวิชาชีพ
 OWNER
 มหาวิทยาลัยเทคโนโลยีราชมงคลธัญบุรี
 วิทยาเขตดอนแก่น
 LOCATION
 มหาวิทยาลัยเทคโนโลยีราชมงคลธัญบุรี
 วิทยาเขตดอนแก่น
 DESIGN TEAM



RENOVATE SPACE CO.,LTD
 449 SUKHUMVIT 63 (EXSAMAJ 21) KLONGTONNAU WATTANA 10110
 Tel. (66 2) 711-5637 Fax. (66 2) 711-5753
 E-MAIL : info@renospace.co.th Web Site : www.rspc.co.th

ARCHITECTS DESIGNERS	SIGNATURE
วิชัย สุวิทย์ ๑-๕๑.๕๒	
ธีร สอนิต ๕-๕๑.๒๑๓๗	
สุทัศน์ ภาณุพันธ์ ๓-๕๑.๒๒๒๘	
PROJECT ARCHITECT	SIGNATURE
สุทัศน์ ภาณุพันธ์ ๓-๕๑.๒๒๒๘	

INTERIOR DESIGNERS SIGNATURE

LANDSCAPE DESIGNERS SIGNATURE

STRUCTURAL ENGINEERS SIGNATURE

อดิษฐ์ ธีรานุวัฒนา ๑๒.๑๒.๒๓

CIVIL ENGINEERS SIGNATURE

เชยศักดิ์ จุฑามณี ๕๑.๑๒.๒๓

เชยศักดิ์ จุฑามณี ๓.๑๒.๒๓

ELECTRIC ENGINEERS SIGNATURE

ไพรัช ทวีชัยวัฒน์ ๑๒.๒๓.๒๔

MECHANIC ENGINEERS SIGNATURE

นันทกานต์ ธีรานุวัฒนา ๑๒.๒๓.๒๔

SANITARY ENGINEERS SIGNATURE

ประทีป จิตต์สุกัญญา ๑๒.๒๓.๒๔

วิภา อักษร ๑๒.๒๓.๒๔

REVISIONS DATE

คำแนะนํ

- 1.แบบก่อสร้างนี้เป็นลิขสิทธิ์ของสถาปนิกผู้ออกแบบให้ใช้กรรมสิทธิ์ตาม
 วิชาและเงื่อนไข หรือตามเงื่อนไขของโครงการและระดับความ
 ต้องการของมหาวิทยาลัยฯ แต่ลิขสิทธิ์นี้ไม่ได้หมายถึงการรับประกันคุณภาพ
- 2.ให้คำปรึกษาแก่ผู้เกี่ยวข้องในชั้น หนึ่งครั้งจากแบบ
- 3.ระบอบการดำเนินงานที่ส่งมอบให้ดำเนินการในชั้นต่อไปให้เรียบร้อยก่อนดำเนินการ
 ใดๆที่จำเป็นต้องได้รับอนุญาตจากสถาปนิก และวิศวกรผู้ออกแบบ
- 4.ก่อนดำเนินการปฏิบัติงานในชั้นต่อไป ผู้รับจ้างต้องแนบแบบ SHCP DRAWING
 ผู้ควบคุมงานและคณะกรรมการการจ้างงานที่อนุมัติ
 ก่อนการดำเนินการทุกครั้ง

แบบก่อสร้าง

DRAWING TITLE SCALE

แบบขยายบันได (1/3)

DRAWN R-SPACE STAFF DRAWING NO.


CHECKED ST-39

APPROVED


DATE 24 / 05 / 59 TOTAL

FILE :


Notes
 This Drawing is Copyrighted. All Contractors must check all dimensions on site.
 Only figured dimensions and grid lines are to be worked from. Discrepancies
 must be reported immediately to the Architect or Engineer concerned
 before proceeding.

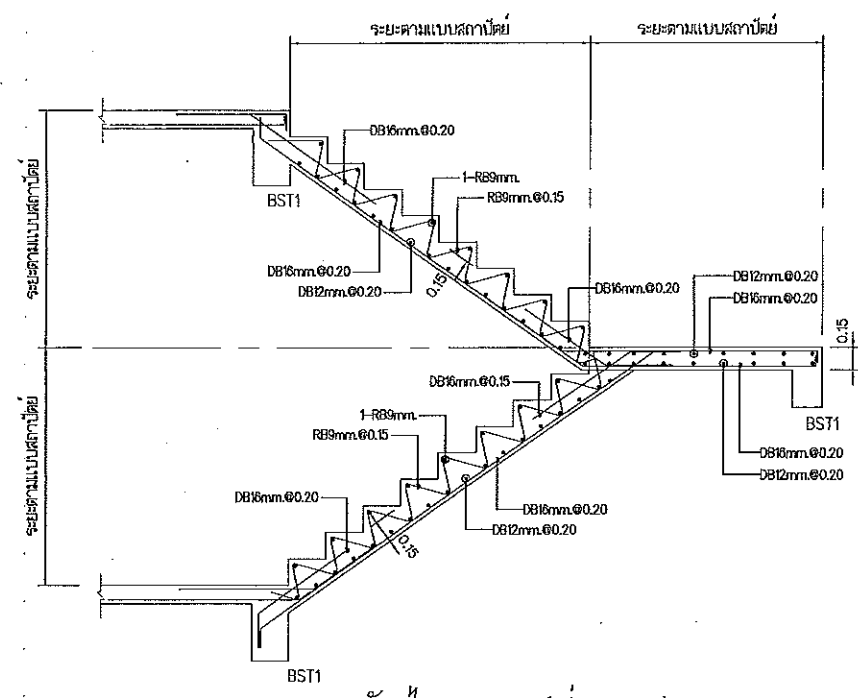


แบบขยายบันได ST-1 (ส่วนบน)

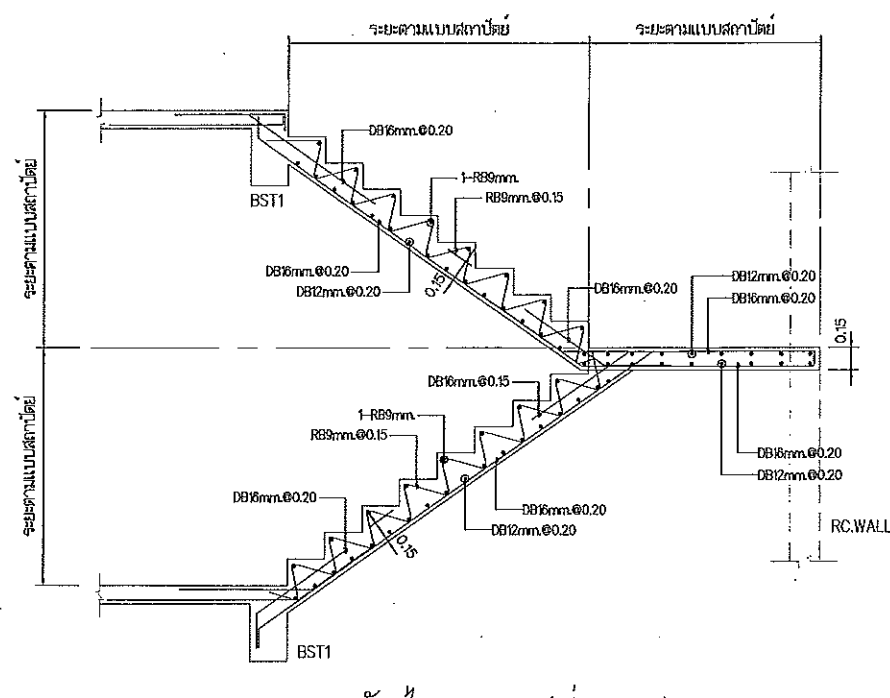

แบบขยายบันได ST-2 (ส่วนบน)

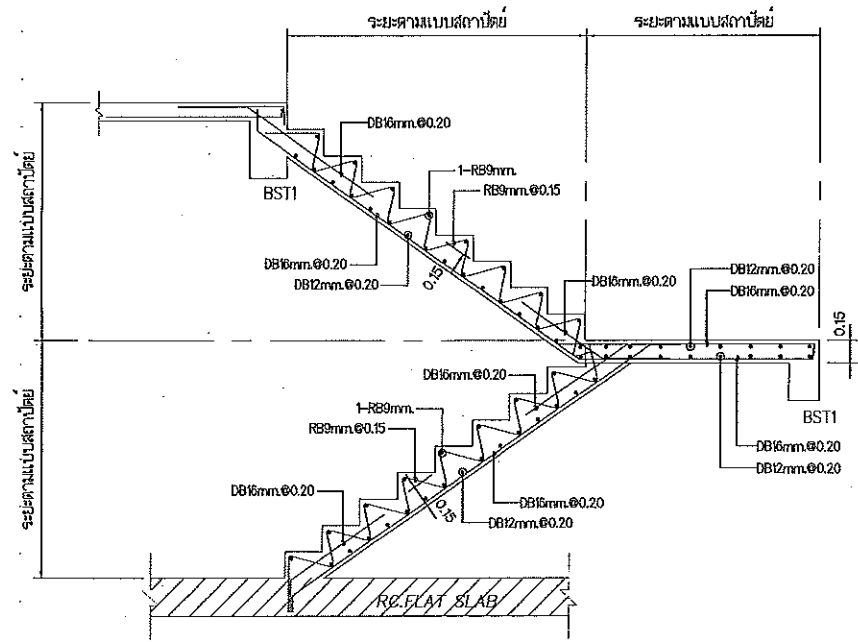

แบบขยายบันได ST-1 (ส่วนล่าง)

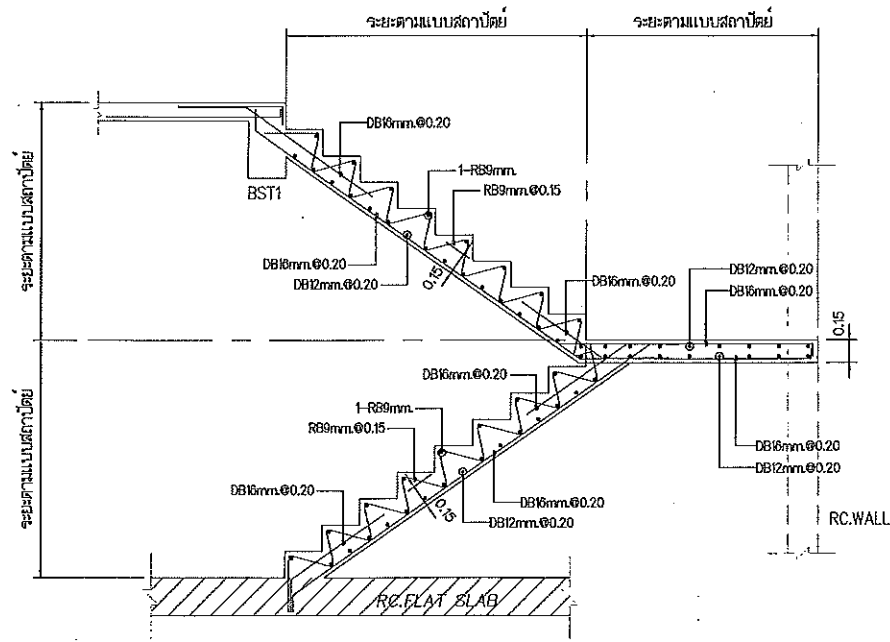

แบบขยายบันได ST-2 (ส่วนล่าง)

หมายเหตุ : กวรถัดทาบเหล็กเสริมบันไดให้ใช้ระยะทาบ
 ไม่น้อยกว่า 500 mm. สำหรับเหล็กเสริม DB12

แผนงานออกแบบสิ่งก่อสร้าง
 วิโรจน์ ลิ่มไชแสง
 สำนักงานบริหารสินทรัพย์
 มหาวิทยาลัยเทคโนโลยีราชมงคลธัญบุรี



ผู้ช่วยศาสตราจารย์ วิโรจน์ ลิ่มไชแสง
 อธิการบดีมหาวิทยาลัยเทคโนโลยีราชมงคลธัญบุรี

ผู้ควบคุมงาน
 อธิการบดีมหาวิทยาลัยเทคโนโลยีราชมงคลธัญบุรี



JOB NO. RNS-5907
 PROJECT
 โครงการออกแบบอาคารเรียนรวม
 และปฏิบัติการวิชาชีพ
 OWNER
 มหาวิทยาลัยเทคโนโลยีราชมงคลธัญบุรี
 วิทยาเขตขอนแก่น
 LOCATION
 มหาวิทยาลัยเทคโนโลยีราชมงคลธัญบุรี
 วิทยาเขตขอนแก่น
 DESIGN TEAM



RENOVATE SPACE CO.,LTD
 449 SILKHAMVIT 63 (EKKAMAI 21) JO, LONGTONGNAD WATTANA 10110
 Tel. (66 2) 711 - 5637 Fax. (66 2) 711 - 5763
 E-MAIL : info@space.co.th Web Site : www.space.co.th

ARCHITECTS DESIGNERS	SIGNATURE
วิรัช คุ้มชู	วิรัช คุ้มชู
ธีร ภาณุวัฒน์	ธีร ภาณุวัฒน์
สุวัฒน์ ภาณุวัฒน์	สุวัฒน์ ภาณุวัฒน์
PROJECT ARCHITECT	SIGNATURE
สุวัฒน์ ภาณุวัฒน์	สุวัฒน์ ภาณุวัฒน์

INTERIOR DESIGNERS	SIGNATURE

LANDSCAPE DESIGNERS	SIGNATURE

STRUCTURAL ENGINEERS	SIGNATURE
สมิทธิ์ ธีรานุวัฒนา 021873	สมิทธิ์ ธีรานุวัฒนา

CIVIL ENGINEERS	SIGNATURE
เมธีพงศ์ จุฑามหะชัย 021824	เมธีพงศ์ จุฑามหะชัย
เมธีพงศ์ จุฑามหะชัย 021503	เมธีพงศ์ จุฑามหะชัย

ELECTRIC ENGINEERS	SIGNATURE
ไพโรจน์ ตรีวิฑูรย์วัฒนา 021825	ไพโรจน์ ตรีวิฑูรย์วัฒนา

MECHANIC ENGINEERS	SIGNATURE
ปิยุดดา จันทร์โสมวงษ์ 021825	ปิยุดดา จันทร์โสมวงษ์

SANITARY ENGINEERS	SIGNATURE
ณรงค์ วิเศษชัยวัฒน์ 021825	ณรงค์ วิเศษชัยวัฒน์
วิษยา อภิลักษณ์ 021825	วิษยา อภิลักษณ์


REVISIONS	DATE

คำแนะนำ
 1. เมื่อส่งร่างนี้เป็นที่เรียบร้อยแล้วโปรดส่งมอบแบบร่างต่อสถาปนิกผู้ออกแบบอาคารเรียนรวม
 2. โปรดส่งแบบร่างที่แก้ไขมาพร้อมกับแบบร่างเดิม
 3. ระยะเวลาในการดำเนินการจะขึ้นอยู่กับความคืบหน้าของงาน
 4. ระยะเวลาในการดำเนินการจะขึ้นอยู่กับความคืบหน้าของงาน


ผู้ช่วยศาสตราจารย์ วิโรจน์ ลิ้มไขแสง
 อธิการบดีมหาวิทยาลัยเทคโนโลยีราชมงคลธัญบุรี

DRAWING TITLE	SCALE
แบบขยายบันได (2/3)	
DRAWN R SPACE STAFF	DRAWING NO.
CHECKED	ST-40
APPROVED	
DATE 24/06/59	TOTAL
FILE: -	


Notes
 This Drawing is Copyrighted. All Contractors must check all dimensions on site.
 Only figured dimensions and grid lines are to be worked from. Discrepancies
 must be reported immediately to the Architect or Engineer concerned
 before proceeding.

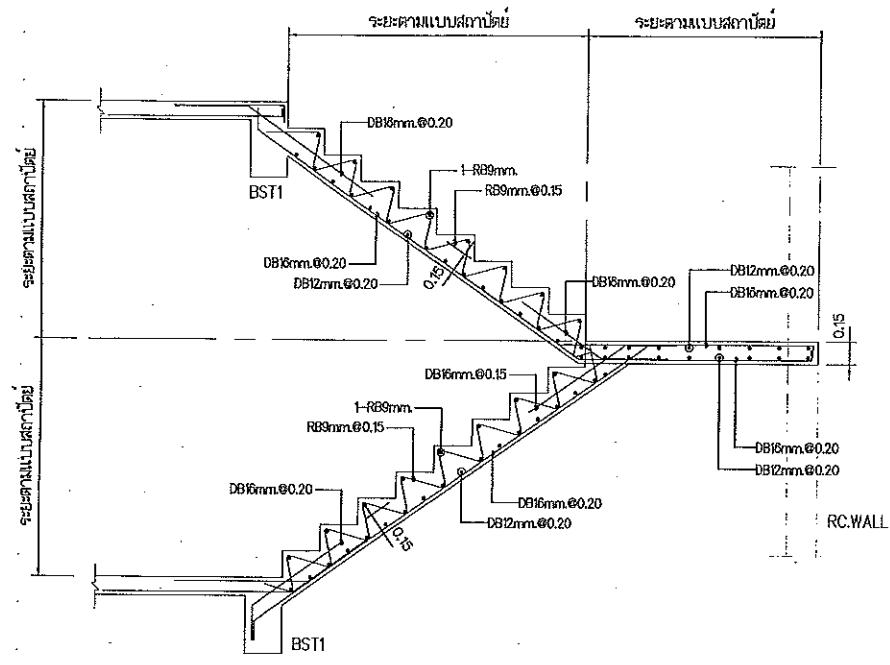


แบบขยายบันได ST-3 (ส่วนบน)

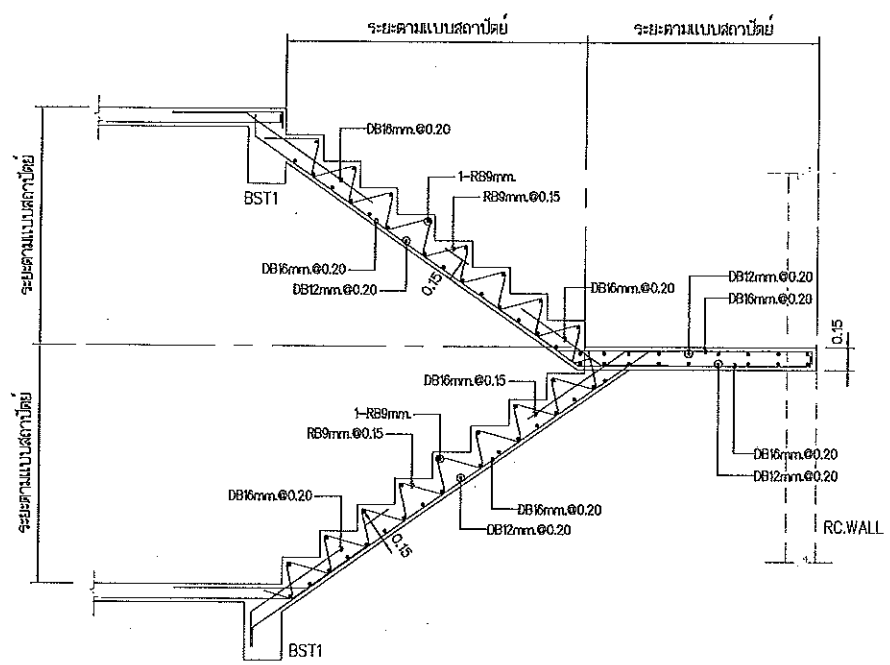

แบบขยายบันได ST-4 (ส่วนบน)

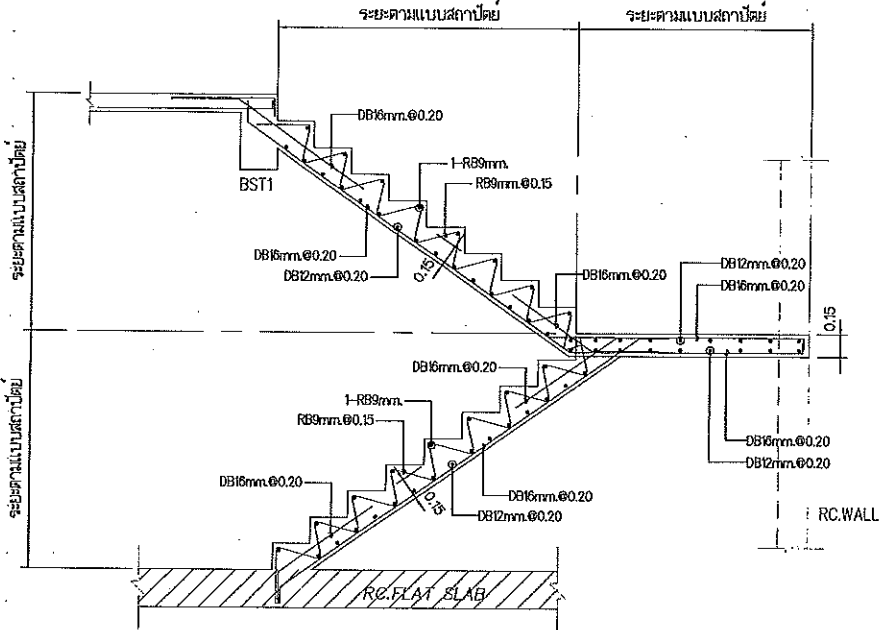



แบบขยายบันได ST-3 (ส่วนล่าง)

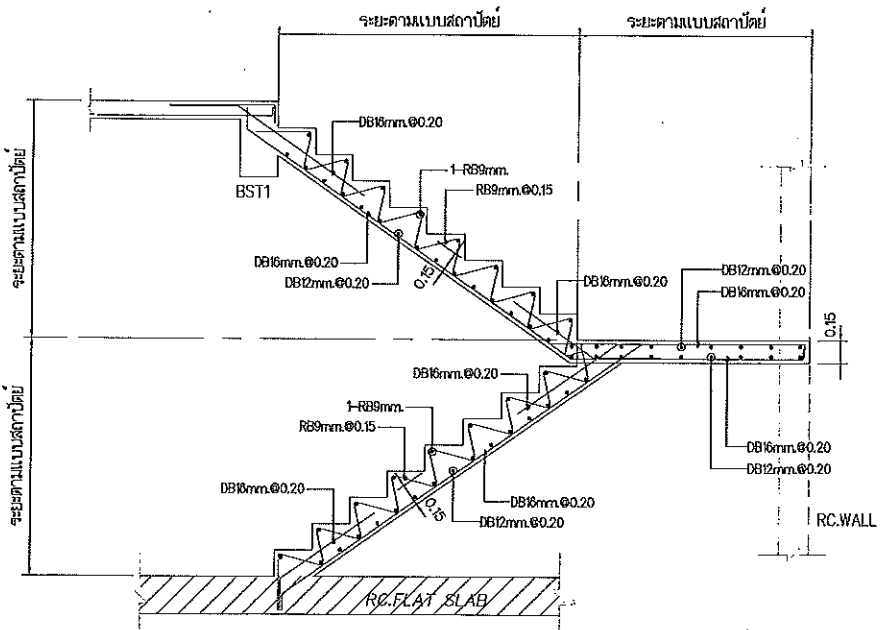


แบบขยายบันได ST-4 (ส่วนล่าง)

หมายเหตุ : กวักคัลทานเหล็กเสริมบันไดให้ใช้ระยะทาบ
 ไม่น้อยกว่า 500 mm. สำหรับเหล็กเสริม DB12

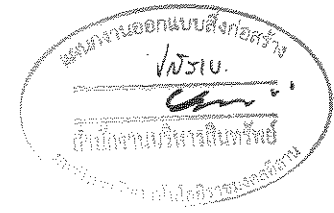

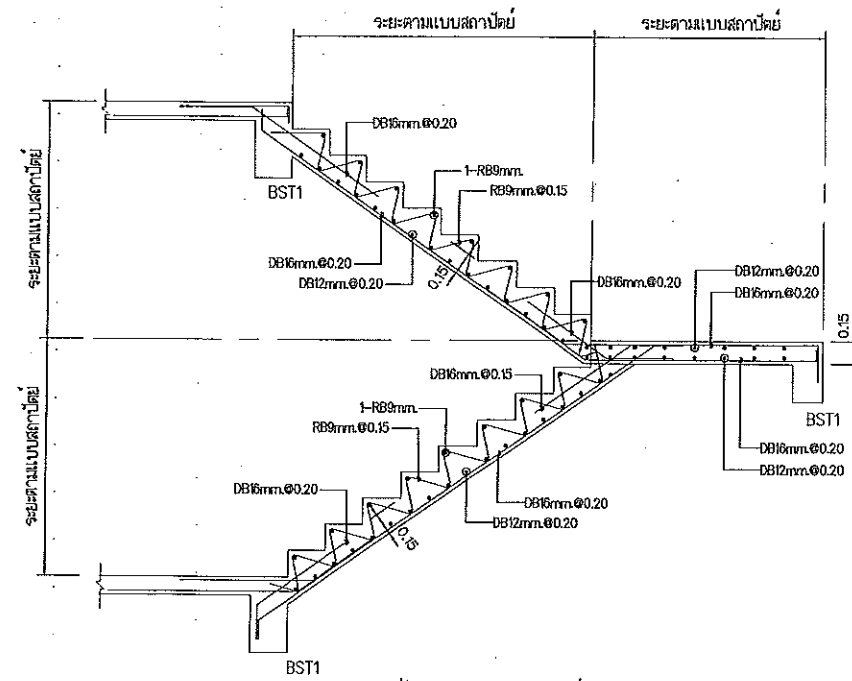


แบบขยายบันได ST-11 (ส่วนบน)

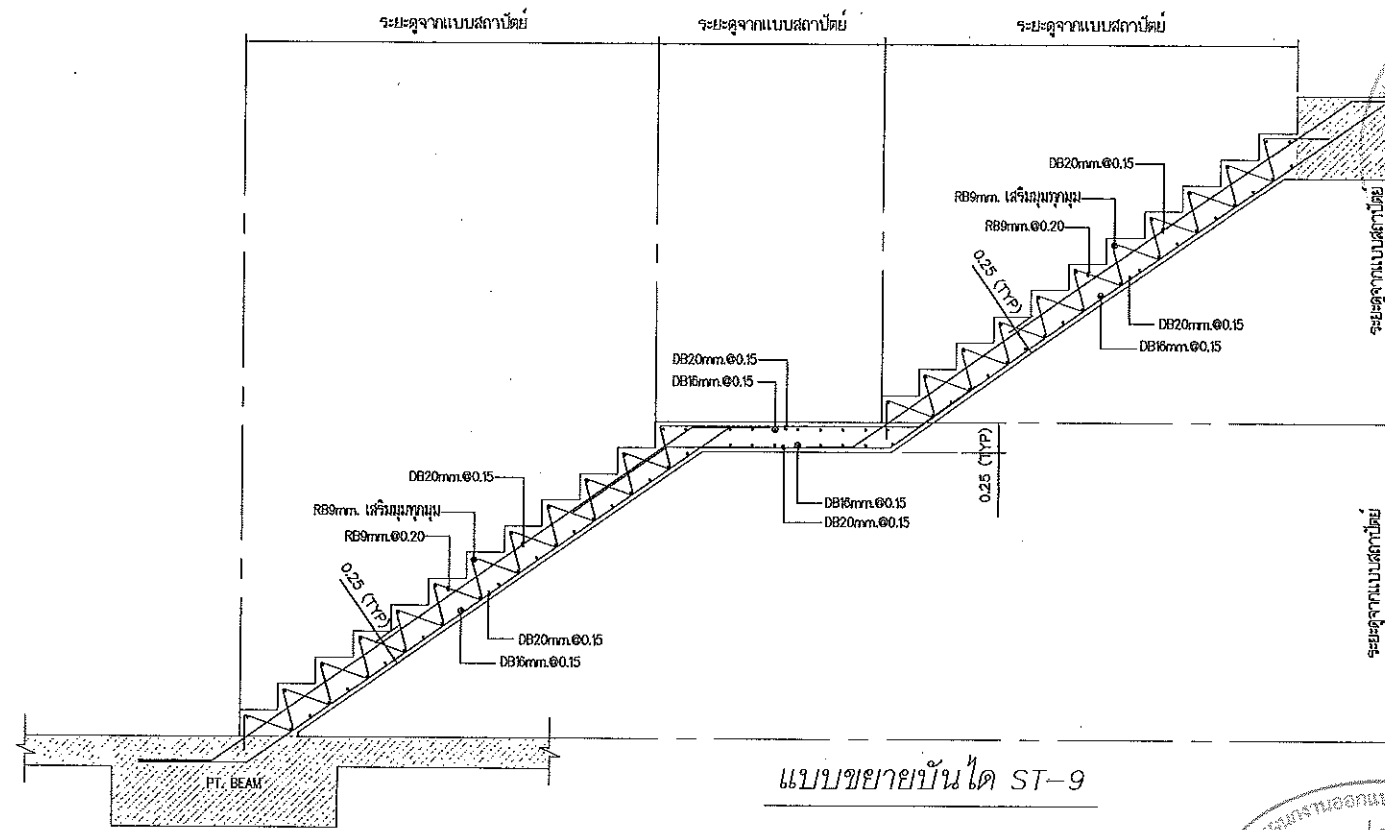


แบบขยายบันได ST-9


- ระยะลูกตั้ง/ลูกนอน ดูจากแบบสลักปัดก่อนลงมือทำ

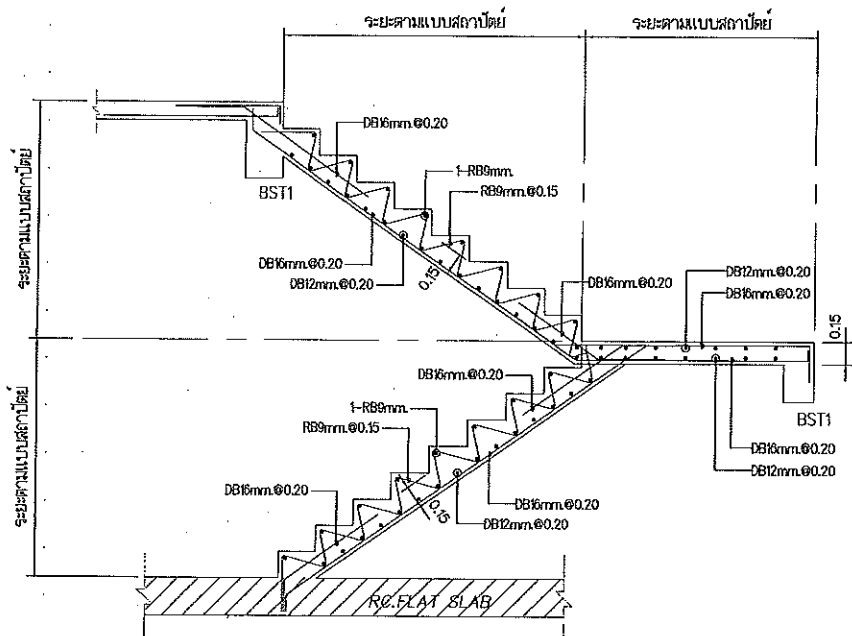

แบบขยายบันได ST-11 (ส่วนล่าง)

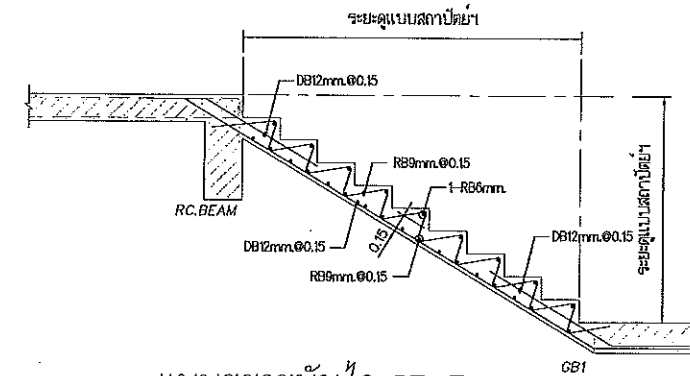


แบบขยายบันได ST-7

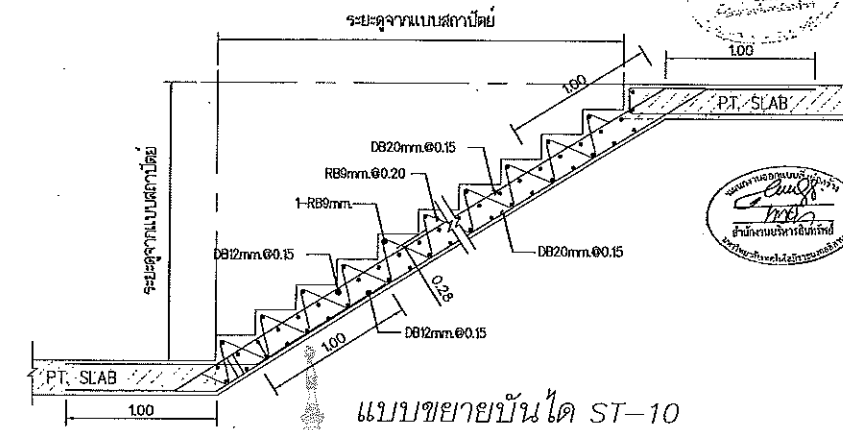


แบบขยายบันได ST-10

(บันไดโค้ง)

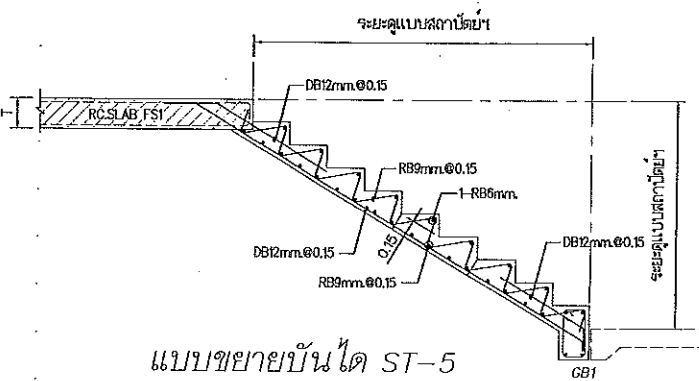


แบบขยายบันได ST-5

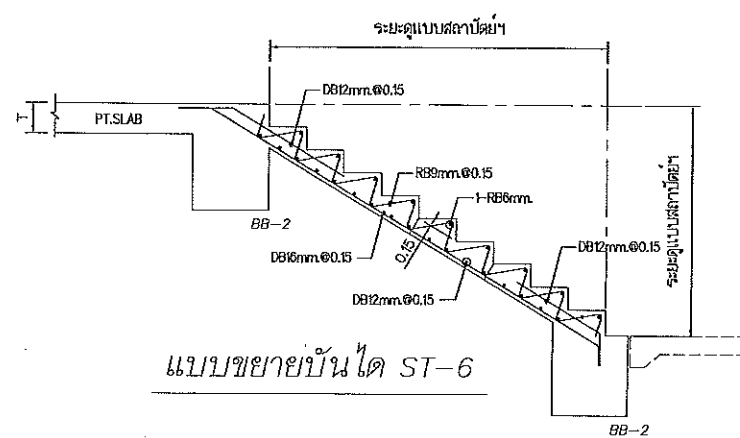


แบบขยายบันได ST-6


ผู้ช่วยศาสตราจารย์ วีโรจน์ ลิ่มไขแสง
อธิการบดีมหาวิทยาลัยเทคโนโลยีราชมงคลธัญบุรี

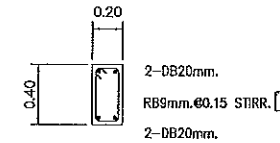

แบบขยายคาน BST1

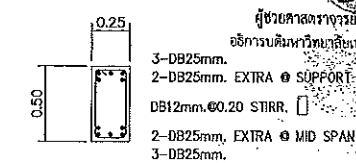





แบบขยายคาน BST3

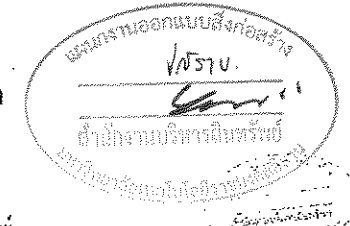



JOB NO. RNS-5907
PROJECT
โครงการออกแบบอาคารเรียนรวม
และปฏิบัติการวิชาชีพ
OWNER
มหาวิทยาลัยเทคโนโลยีราชมงคลธัญบุรี
วิทยาเขตขอนแก่น
LOCATION
มหาวิทยาลัยเทคโนโลยีราชมงคลธัญบุรี
วิทยาเขตขอนแก่น
DESIGN TEAM
renovatespace
ARCHITECTURE • INTERIOR • EXHIBITION • RENOVATION
RENOVATE SPACE CO.,LTD
449 SUKHLAVIT 63 (EKKAMAI 21) WONGSTONNAWATTANA 10110
Tel. (66 2) 711-5637 Fax. (66 2) 711-5763
E-MAIL : info@space.co.th Web Site : www.rspace.co.th

ARCHITECTS DESIGNERS	SIGNATURE
วิรัช สุทธิสุข ๖-๒๓482	
ธีร ศุภนิช ๓-๓๓2137	
สุทัศน์ ทัศนจันทร์ ๓-๓๓722๘	
PROJECT ARCHITECT	SIGNATURE
สุทัศน์ ทัศนจันทร์ ๓-๓๓722๘	
INTERIOR DESIGNERS	SIGNATURE
LANDSCAPE DESIGNERS	SIGNATURE
STRUCTURAL ENGINEERS	SIGNATURE
ฉันทิณี ธีรานุชิตินา ๖๒1873	
CIVIL ENGINEERS	SIGNATURE
เมธีศักดิ์ จรุงนทรชัย ๓๖๒24	
เมธีศักดิ์ จรุงนทรชัย ๓๖1503	
ELECTRIC ENGINEERS	SIGNATURE
วิรัช ตรีพิศุทธิ์วัฒนา ๖๒๓ ๒๒๕	
MECHANIC ENGINEERS	SIGNATURE
ปัญญา จันทร์โพธิ์สง ๓๓ ๒๑13	
SANITARY ENGINEERS	SIGNATURE
ณรงค์ วิชาญชัยศิริ ๖๒ ๒๕	
วิภา จาทอง ๖๒ 189	
REVISIONS	DATE

แบบก่อสร้าง	
DRAWING TITLE	SCALE
แบบขยายบันได (3/3)	
DRAWN R-SPACE STAFF	DRAWING NO.
CHECKED	ST-41
APPROVED	
DATE 24/05/59	TOTAL
FILE: -	
Notes This Drawing is Copyrighted. All Contractors must check all dimensions on site. Only figured dimensions and grid lines are to be worked from. Discrepancies must be reported immediately to the Architect or Engineer concerned before proceeding.	

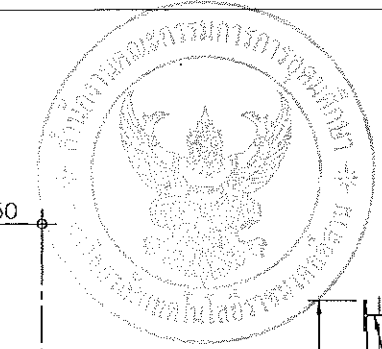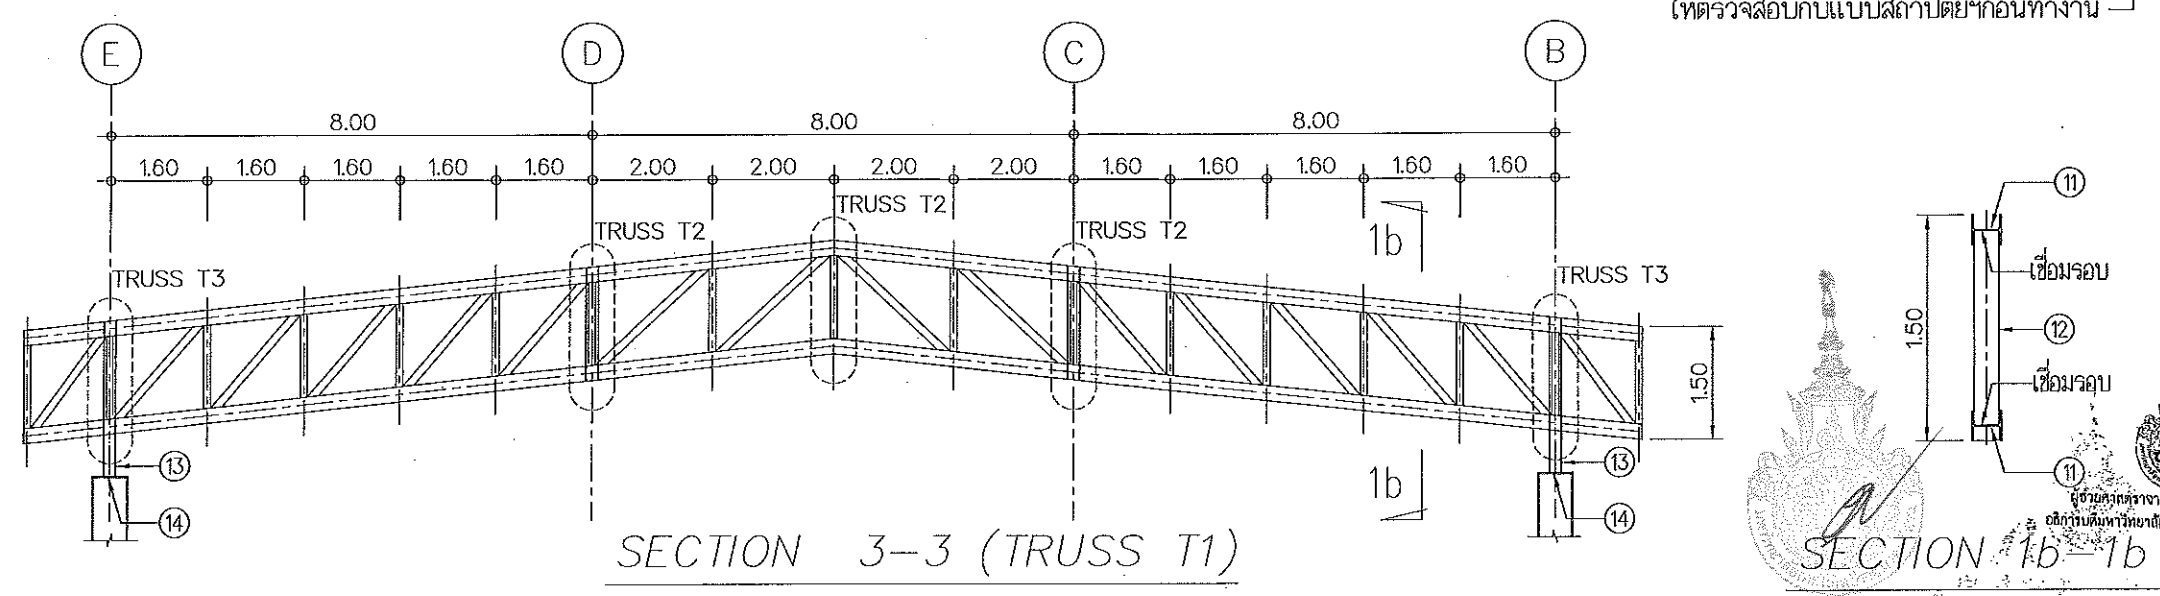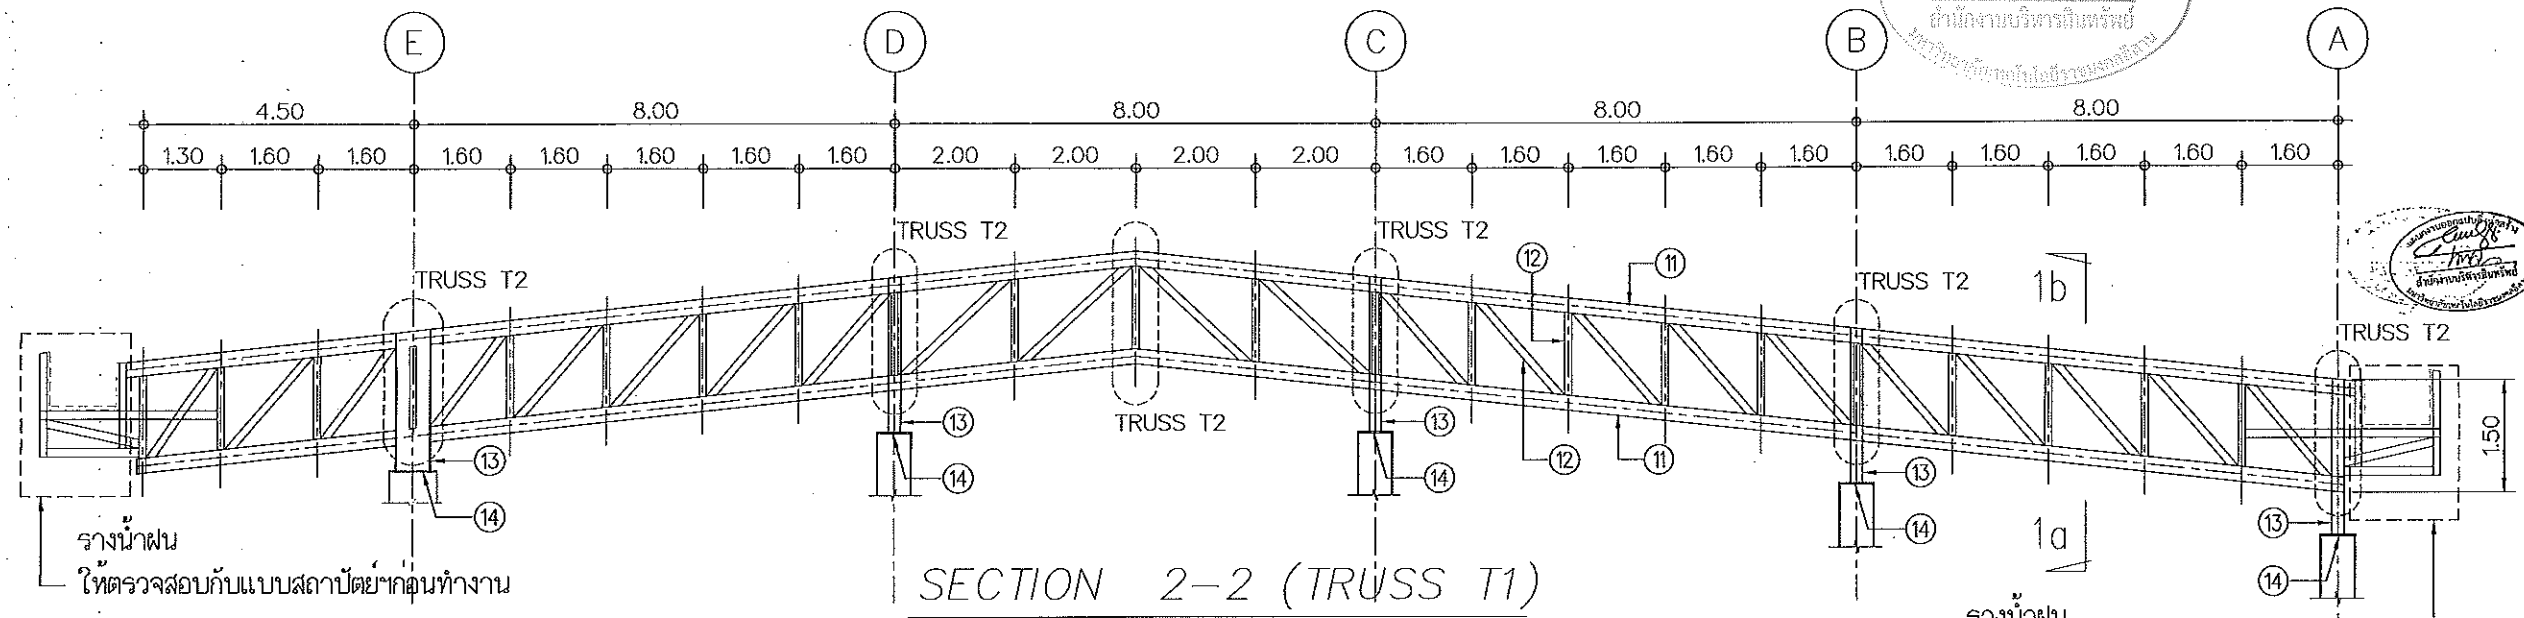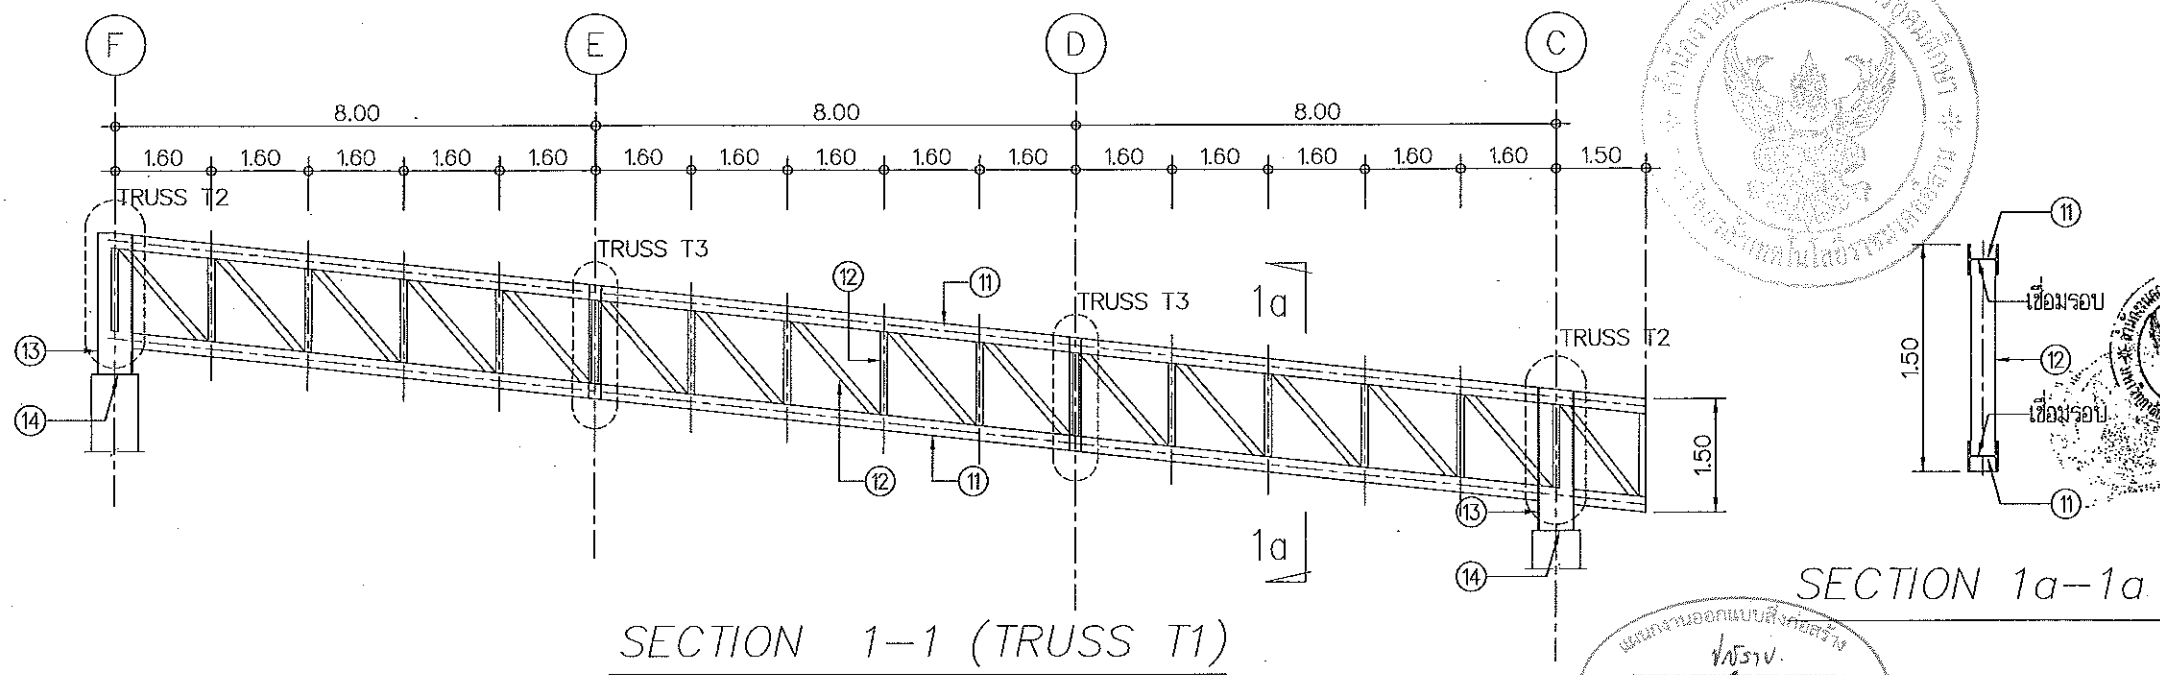

แผนงานออกแบบสิ่งก่อสร้าง
 วิศวกรรม
 ยานี้จัดทำขึ้นโดยบริษัท
 วิศวกรรมการออกแบบโครงสร้าง

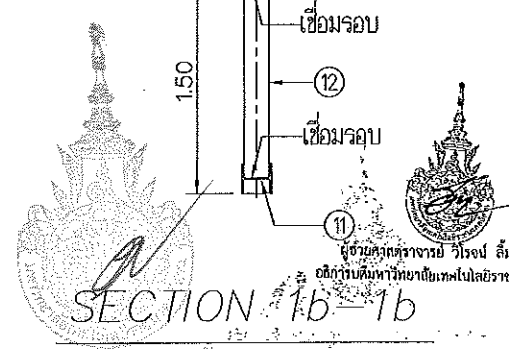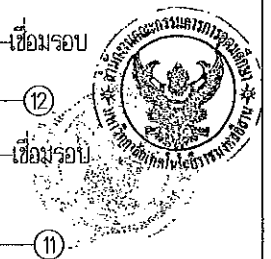

JOB NO. RNS-5907
 PROJECT
 โครงการออกแบบอาคารเรียนรวม
 และปฏิบัติการวิชาชีพ
 OWNER
 มหาวิทยาลัยเทคโนโลยีราชมงคลธัญบุรี
 วิทยาเขตขอนแก่น
 LOCATION
 มหาวิทยาลัยเทคโนโลยีราชมงคลธัญบุรี
 วิทยาเขตขอนแก่น
 DESIGN TEAM
renovatespace
 ARCHITECTURE • INTERIOR • EXHIBITION • RENOVATION
 RENOVATE SPACE CO.,LTD
 449 SUKHUMVIT 63 (EKKAMAI 21) KLONGTONNAU WATTANA 10110
 Tel. (66 2) 711-5637 Fax. (66 2) 711-5763
 E-MAIL : info@space.co.th Web Site : www.space.co.th


ARCHITECTS DESIGNERS	SIGNATURE
วิชัย สุทธิพร 9-00492	
ศิริ ศาสนิต 8-002157	
สุทัศน์ ภาณุจันทร์ 8-007228	
PROJECT ARCHITECT	SIGNATURE
สุทัศน์ ภาณุจันทร์ 8-007228	
INTERIOR DESIGNERS	SIGNATURE
LANDSCAPE DESIGNERS	SIGNATURE
STRUCTURAL ENGINEERS	SIGNATURE
ฉันทิภา สิริวิเศษ 061873	
CIVIL ENGINEERS	SIGNATURE
นพวิทย์ จุฑนทรัพย์ 060624	
เชยศักดิ์ จุฑนทรัพย์ 061503	
ELECTRIC ENGINEERS	SIGNATURE
ไพโรจน์ ศวศิริกุลธนา 060825	
MECHANIC ENGINEERS	SIGNATURE
ปัญญภา จันทวิเศษ 062613	
SANITARY ENGINEERS	SIGNATURE
นพรัตน์ ชัยสุภะชัย 06048	
วิรัช อารักษ์ 06169	
REVISIONS	DATE

- คำแนะนำ
- 1.แบบก่อสร้างนี้ใช้เพื่อขออนุญาตก่อสร้างอาคารในโครงการก่อสร้าง
 วิทยาเขตขอนแก่น สำหรับอาคารเรียนรวม วัตถุประสงค์และขนาดของ
 โครงการจะแตกต่างกันไป แต่ที่แนบมาให้เป็นที่ยอมรับกันโดยทั่วไป
 - 2.ให้ใช้หลักเกณฑ์การก่อสร้างตามที่กำหนดในแบบ
 - 3.ระมัดระวังในการก่อสร้างเกี่ยวกับระดับอาคารให้ตรงกับระดับความสูง
 ที่ระบุไว้ในแบบก่อสร้างจากสถาปนิก และวิศวกรผู้ออกแบบ
 - 4.ก่อนทำการปฏิบัติงานในโครงการ กรุณาตรวจสอบแบบ SHOP DRAWING
 ที่ผู้ควบคุมงานและคณะกรรมการโครงการจากเจ้าของโครงการ
 ก่อนทำการปฏิบัติงานทุกครั้ง


แบบก่อสร้าง	
DRAWING TITLE	SCALE
แบบขยาย TRUSS (1/2)	
DRAWN R-SPACE STAFF	DRAWING NO.
CHECKED	ST-42
APPROVED	
DATE 24/05/59	TOTAL
FILE : -	

ผู้ช่วยศาสตราจารย์ วิโรจน์ ลิ้มไขแสง
 อธิการบดีมหาวิทยาลัยเทคโนโลยีราชมงคลธัญบุรี


Notes
 This Drawing is Copyrighted. All Contractors must check all dimensions on site.
 Only Eged dimensions and grid lines are to be worked from. Discrepancies
 must be reported immediately to the Architect or Engineer concerned
 before processing.

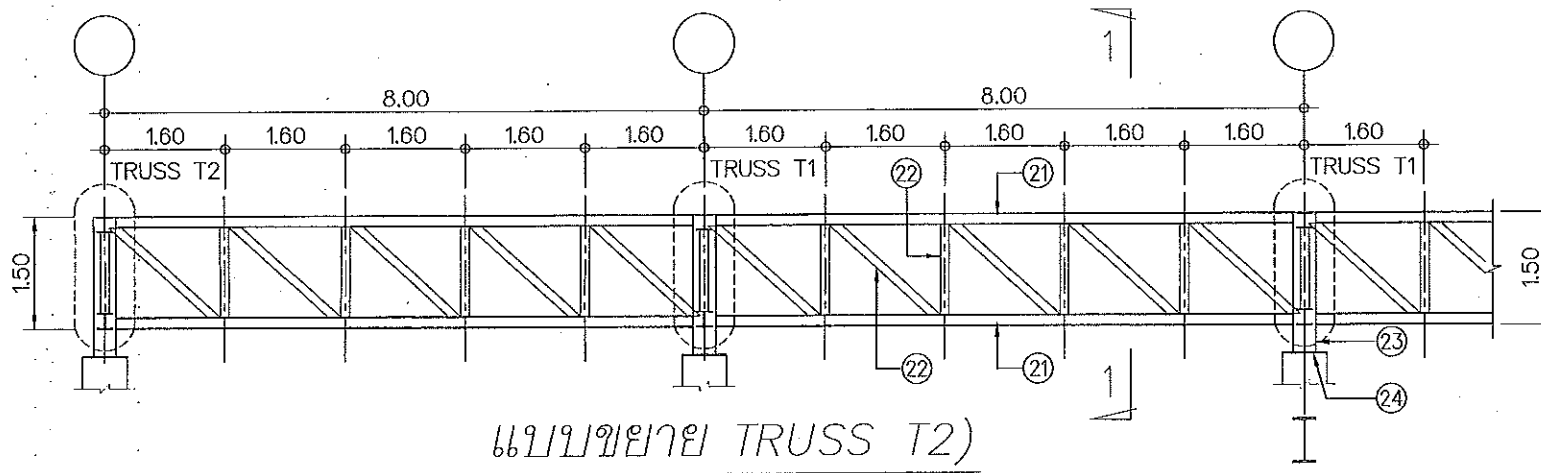

แบบขยาย TRUSS T2)

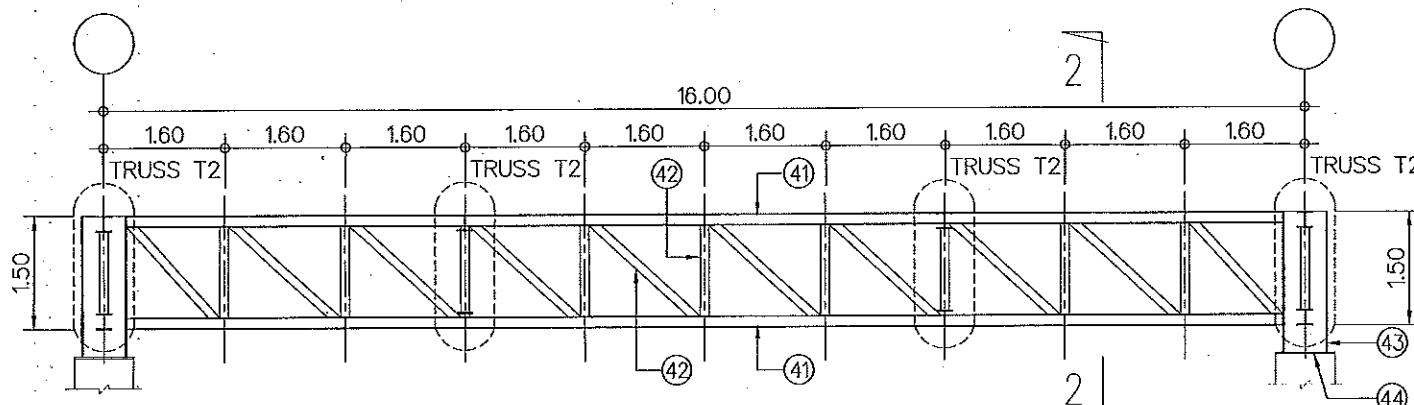


แบบขยาย TRUSS T4)

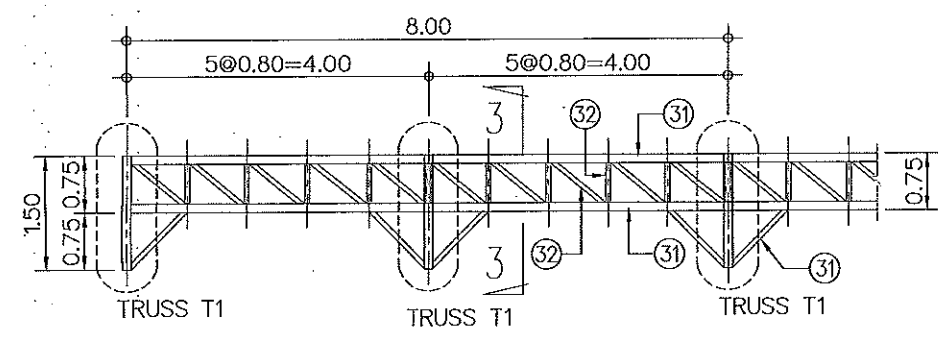


แบบขยาย TRUSS T3)

TRUSS T1 d=1500 MM.	TRUSS T2 d=1500 MM.	TRUSS T3 d=750 MM.	TRUSS T4 d=1500 MM.
11 = WF.200x200x49.9 kg/m.	21 = WF.200x200x49.9 kg/m.	31 = Ø114.3x3.2mm.	41 = WF.150x150x31.5 kg/m.
12 = Ø165.2x4.5mm.	22 = Ø165.2x4.5mm.	32 = Ø60.5x3.2mm.	42 = Ø165.2x4.5mm.
13 = WF.600x300x151 kg/m.	23 = WF.600x300x151 kg/m.		43 = WF.600x300x151 kg/m.
14 = PLATE 20 MM.	24 = PLATE 20 MM.		44 = PLATE 20 MM.

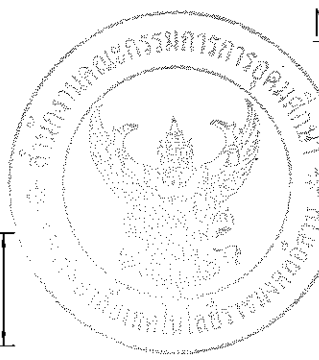


NOTES:


- ALL STEEL ARE GRADE SS41(JIS), MINIMUM YIELD STRENGTH=240 N/mm.²
- ALL MEMBER'S JOINT USE TYPICAL WELD CONNECTION (FILLET WELD, ALL AROUND), UNLESS SPECIFIED.
- ALL PIN AND AXLES ARE GRADE SS50 (JIS) MINIMUM YIELD STRENGTH=355 N/mm.² UNLESS SPECIFIED.
- THE THICKNESS OF THE WELD IS 0.8 x THE THICKNESS OF THE SLIMMER STEEL PLATE WELDED, UNLESS SPECIFIED.
- WELDING ELECTRODE ARE OF GRADE E70 (ASTM) MINIMUM YIELD STRENGTH STRENGTH=415 N/mm.²
- ALL DIMENSION ARE IN MILLIMETER, UNLESS SPECIFIED.

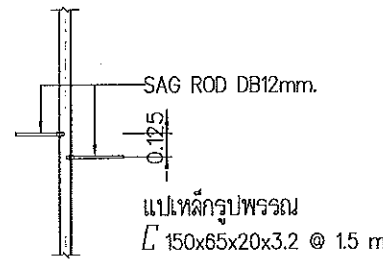


SAG ROD DETAIL

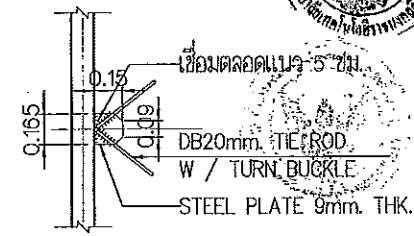


TIE ROD DETAIL

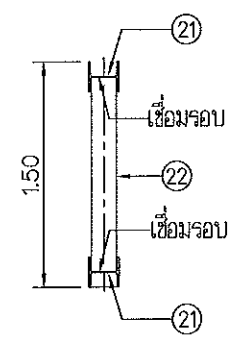


SECTION 1-1

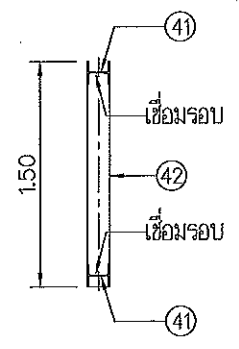

SECTION 2-2

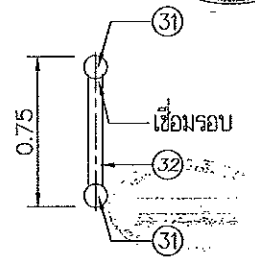

SECTION 3-3

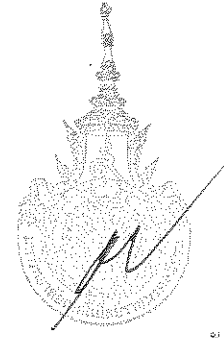

ผู้ช่วยศาสตราจารย์ วิโรจน์ ลิ้มไขแสง
อธิการบดีมหาวิทยาลัยเทคโนโลยีราชมงคลธัญบุรี



JOB NO. RNS-5907

PROJECT
โครงการออกแบบอาคารเรียนรวม
และปฏิบัติการวิชาชีพ

OWNER
มหาวิทยาลัยเทคโนโลยีราชมงคลธัญบุรี
วิทยาเขตขอนแก่น

LOCATION
มหาวิทยาลัยเทคโนโลยีราชมงคลธัญบุรี
วิทยาเขตขอนแก่น

DESIGN TEAM

renovatespace
ARCHITECTURE • INTERIOR • EXHIBITION • RENOVATION

RENOVATE SPACE CO.,LTD
449 SUKHUMVIT 63 (EKKAMAI 21) KLONGTONNAU WATTANA 10110
Tel. (66 2) 711 - 5637 Fax. (66 2) 711 - 5163
E-MAIL : info@renovatespace.co.th Web Site : www.rspace.co.th


ARCHITECTS DESIGNERS	SIGNATURE
วิโรจน์ ลิ้มไขแสง 9-60482	
ธีร ศลพินิจ 4-602137	
สุทัศน์ กาญจนรัตน์ 7-607228	
PROJECT ARCHITECT	SIGNATURE
สุทัศน์ กาญจนรัตน์ 7-607228	
INTERIOR DESIGNERS	SIGNATURE
LANDSCAPE DESIGNERS	SIGNATURE
STRUCTURAL ENGINEERS	SIGNATURE
อดิษฐ์ ธีรภาพินัย 011873	
CIVIL ENGINEERS	SIGNATURE
เมธีศักดิ์ ชูธนพรชัย 015524	
เมธีศักดิ์ ชูธนพรชัย 011503	
ELECTRIC ENGINEERS	SIGNATURE
โกวิท ตรีสุทธิกุลธนา 025	
MECHANIC ENGINEERS	SIGNATURE
ปริญญา ธีรวิไลสง 01 2613	
SANITARY ENGINEERS	SIGNATURE
ณรงค์ ธีรชัชวาลย์ 01 48	
วิชา อรรถจักร์ 01 169	
REVISIONS	DATE

คำแนะนำ

- แบบก่อสร้างนี้เป็นทรัพย์สินของมหาวิทยาลัยเทคโนโลยีราชมงคลธัญบุรี หากมีการเปลี่ยนแปลง หรือเพิ่มเติมนอกเหนือจากที่ระบุไว้ กรุณาแจ้งวิศวกรผู้ออกแบบก่อนดำเนินการก่อสร้าง
- ให้ใช้วัสดุและสีตามที่ระบุไว้เท่านั้น
- รายละเอียดการก่อสร้างและวิธีการติดตั้งตามนี้ ให้ปฏิบัติตามข้อกำหนดที่ระบุไว้
- ก่อนการปฏิบัติงานในแต่ละวัน ผู้รับจ้างต้องส่งแบบ SHOP DRAWING ให้ผู้ควบคุมงานและวิศวกรตรวจสอบการปฏิบัติตามข้อกำหนดก่อนดำเนินการก่อสร้าง

แบบก่อสร้าง	
DRAWING TITLE	SCALE
แบบขยาย TRUSS (2/2)	
DRAWN	DRAWING NO.
R-SPACE STAFF	ST-43
CHECKED	APPROVED
DATE	TOTAL
24/05/59	


Notes
This Drawing is Copyrighted. All Contractors must check all dimensions on site. Only figured dimensions and grid lines are to be worked from. Discrepancies must be reported immediately to the Architect or Engineer concerned before proceeding.

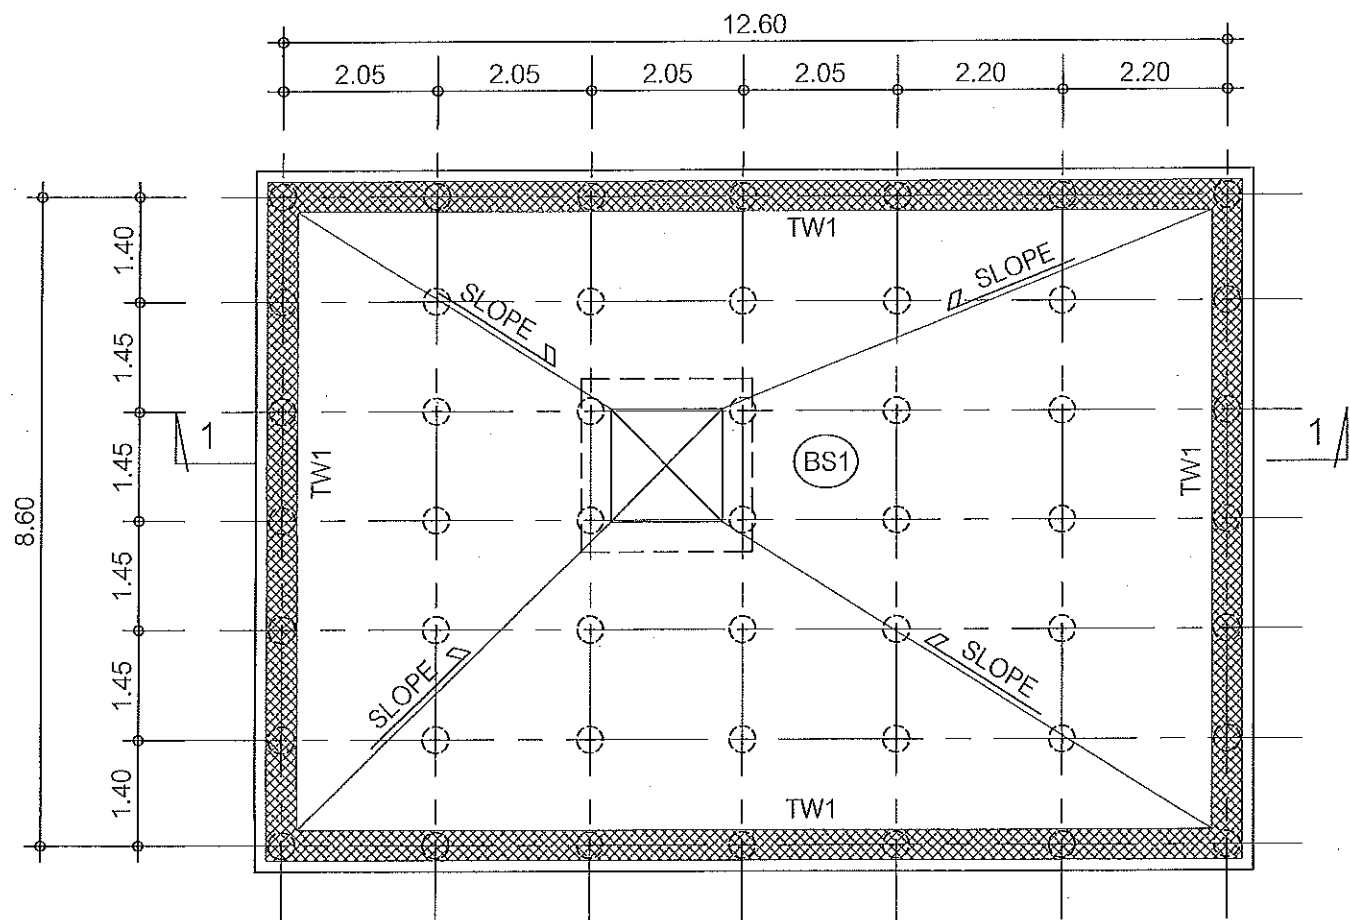

หมายเหตุ: โฉมงานเสริมมี DOWEL อย่างน้อย 6-DB12mm. ล้วงเข้าฐานรากทุกต้น



แปลนพื้น 1

มาตราส่วน 1:50

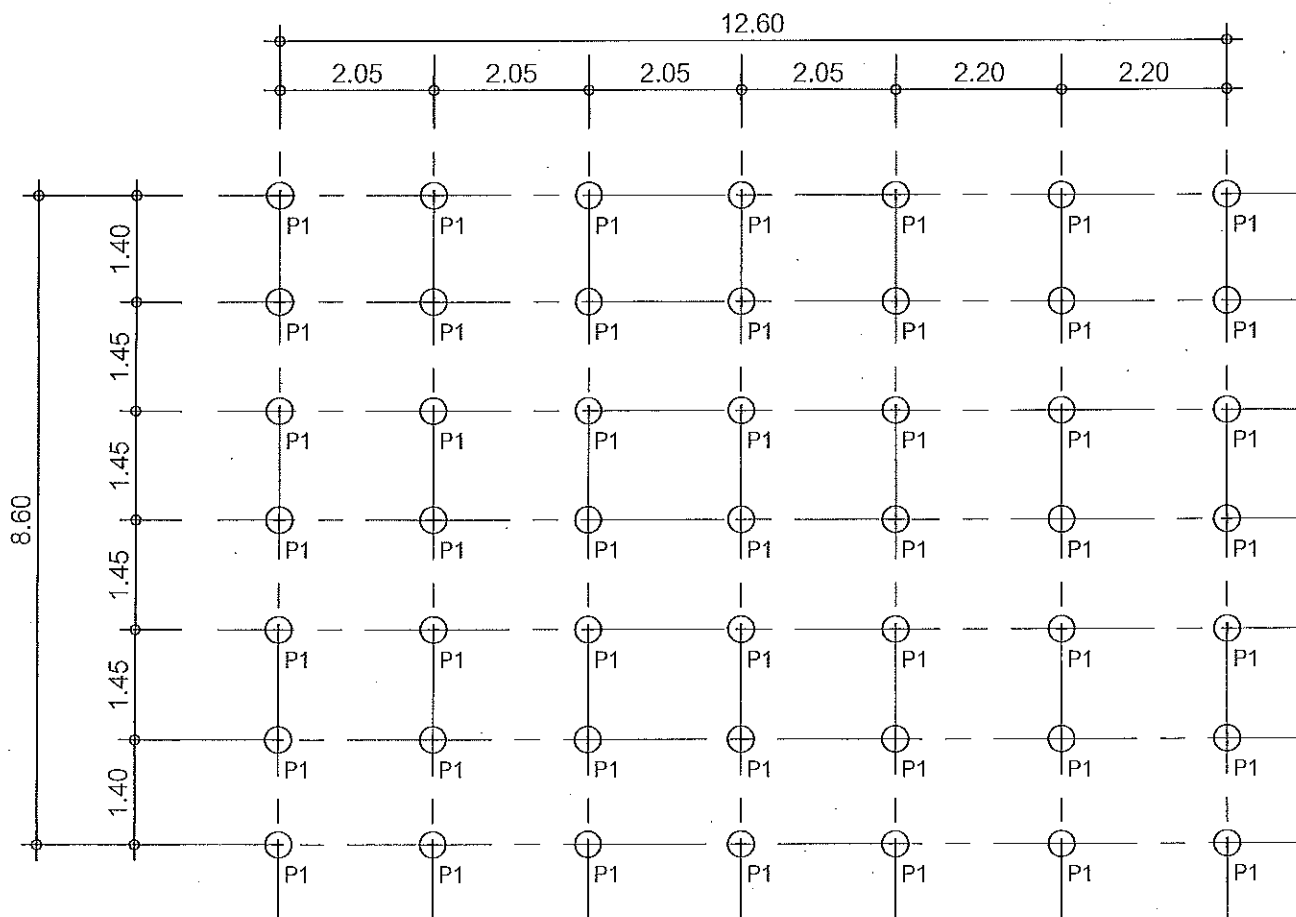

แปลนเสริม

มาตราส่วน 1:50

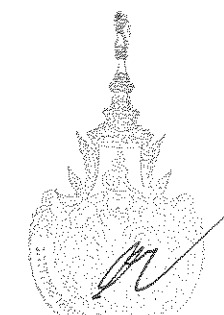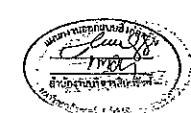

ผู้ช่วยศาสตราจารย์ วิโรจน์ ลิ้มไขแสง
อธิการบดีมหาวิทยาลัยเทคโนโลยีราชมงคลธัญบุรี



JOB NO. RNS-5907

PROJECT

โครงการออกแบบอาคารเรียนรวม
และปฏิบัติการวิชาชีพ

OWNER

มหาวิทยาลัยเทคโนโลยีราชมงคลธัญบุรี
วิทยาเขตดอนแก่น

LOCATION

มหาวิทยาลัยเทคโนโลยีราชมงคลธัญบุรี
วิทยาเขตดอนแก่น

DESIGN TEAM

renovatespace
ARCHITECTURE • INTERIOR • EXHIBITION • RENOVATION

RENOVATE SPACE CO., LTD

449 SUNKHUMVIT 63 (EKKAMAI 2) RD. KHONGTORNAU WATTANA 10111
Tel. (66 2) 711 - 5637 Fax. (66 2) 711 - 5763
E-MAIL : info@space.co.th Web Site : www.space.co.th

ARCHITECTS DESIGNERS SIGNATURE

วิโรจน์ ลิ้มไขแสง ๑๕.๕๒

วิโรจน์ ลิ้มไขแสง ๑๕.๕๒

PROJECT ARCHITECT SIGNATURE

วิโรจน์ ลิ้มไขแสง ๑๕.๕๒

INTERIOR DESIGNERS SIGNATURE

LANDSCAPE DESIGNERS SIGNATURE

STRUCTURAL ENGINEERS SIGNATURE

วิโรจน์ ลิ้มไขแสง ๑๕.๕๒

CIVIL ENGINEERS SIGNATURE

วิโรจน์ ลิ้มไขแสง ๑๕.๕๒

ELECTRIC ENGINEERS SIGNATURE

วิโรจน์ ลิ้มไขแสง ๑๕.๕๒

MECHANIC ENGINEERS SIGNATURE

วิโรจน์ ลิ้มไขแสง ๑๕.๕๒

SANITARY ENGINEERS SIGNATURE

วิโรจน์ ลิ้มไขแสง ๑๕.๕๒

REVISIONS DATE

คำแนะนำ

1.แบบก่อสร้างนี้เป็นทรัพย์สินของมหาวิทยาลัยเทคโนโลยีราชมงคลธัญบุรี
วิทยาเขตดอนแก่น ซึ่งสงวนลิขสิทธิ์ไว้เพื่อใช้ประโยชน์ในวงจำกัด
ซึ่งการเผยแพร่หรือการนำแบบไปใช้โดยไม่ได้รับอนุญาต
2.ให้ใช้วัสดุและวิธีการก่อสร้างให้ถูกต้อง ปลอดภัยตามแบบ
3.ระมัดระวังในการก่อสร้างและปฏิบัติตามข้อกำหนดให้ใช้กับให้ใช้กับแบบที่
ได้มีรับแจ้งให้ทราบจากสถาบัน และวิศวกรผู้ออกแบบ
4.ก่อนการปฏิบัติงานในแต่ละงาน มีทั้งช่างและช่างเทคนิค SHOP DRAWING
คู่กับแบบและแผนการก่อสร้างจากช่างหรือช่างเทคนิค
ก่อนการดำเนินการทุกชิ้น

แบบก่อสร้าง

DRAWING TITLE SCALE

แปลนถ้ำน้ำใต้ดิน (1/2)

DRAWN R-SPACE STAFF DRAWING NO.

CHECKED


APPROVED

DATE 08/06/59 TOTAL

FILE :


Notes

This Drawing is Copyrighted. All Contractors must check all dimensions on site.
Only figured dimensions and grid lines are to be worked from. Discrepancies
must be reported immediately to the Architect or Engineer concerned
before proceeding.

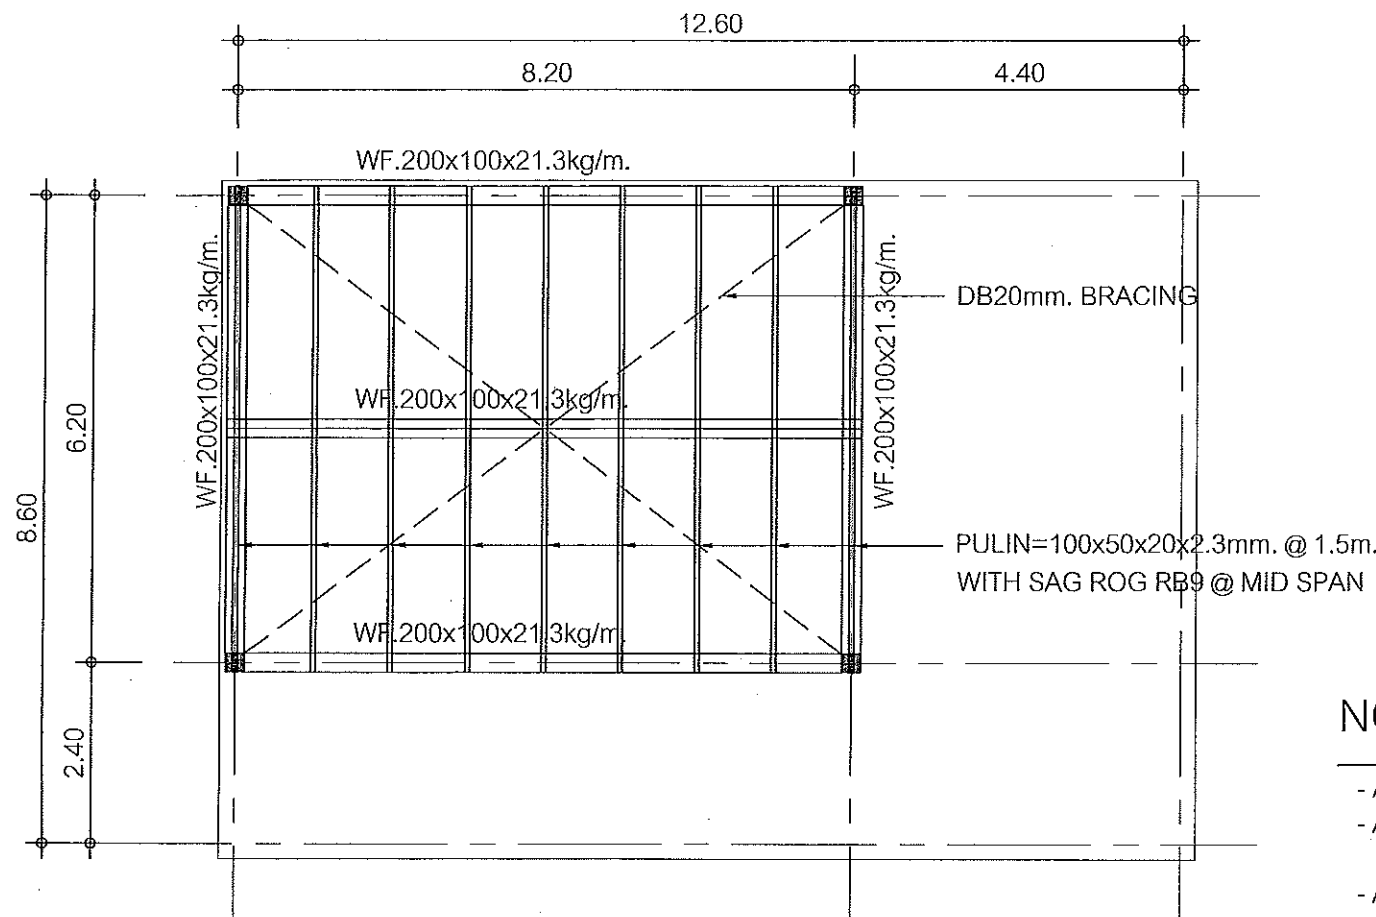


แปลนหลังคา

มาตราส่วน 1:50

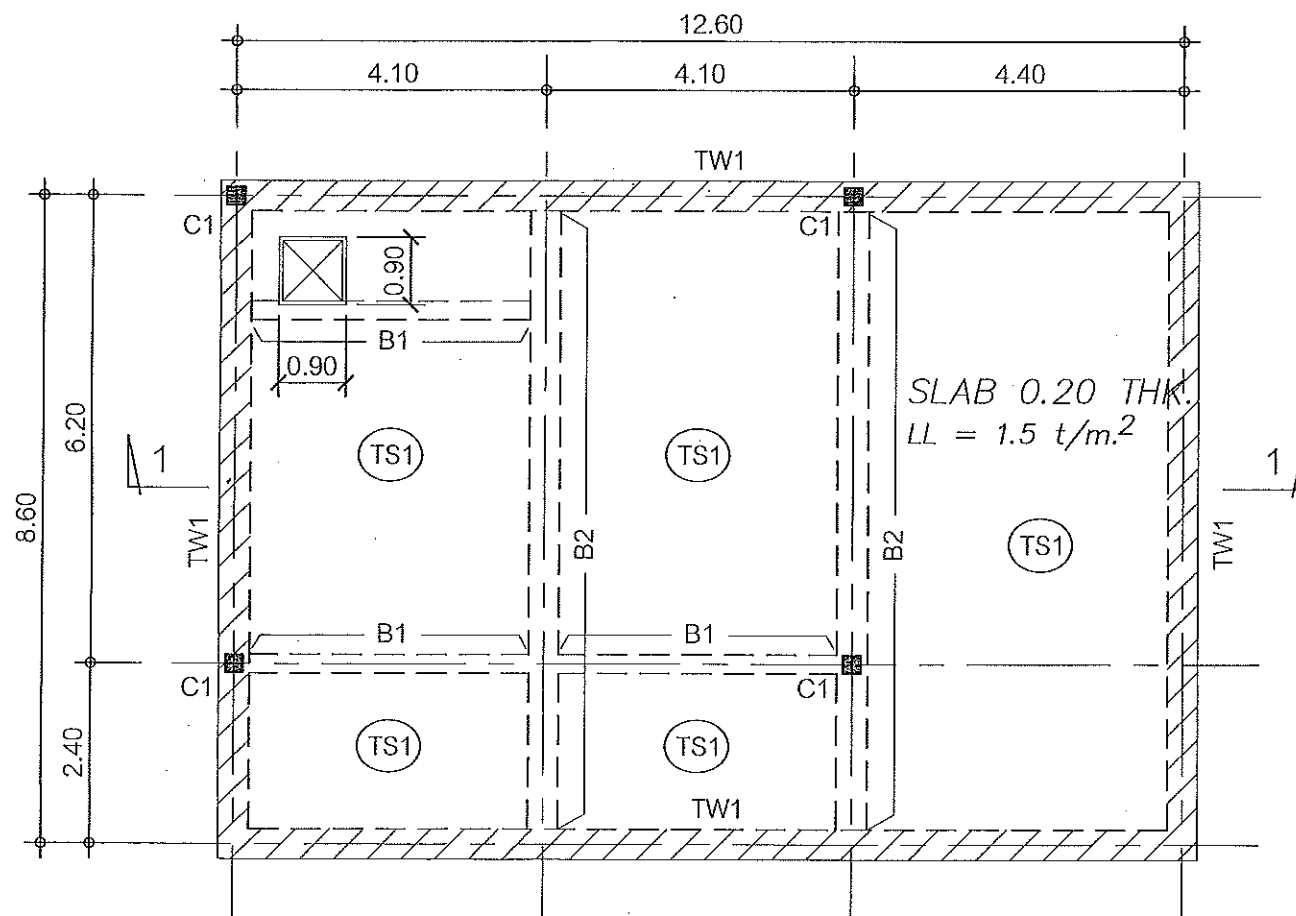

แปลนพื้น 2

มาตราส่วน 1:50

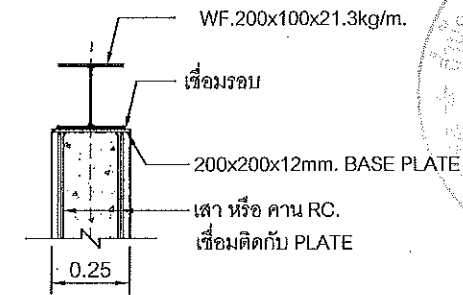


DETAIL "A"

SCALE NTS.

แบบขยายเชื่อมต่อเสาเหล็ก


NOTES:

- ALL STEEL ARE GRADE SS41(JIS), MINIMUM YEILD STRENGTH=240 N/mm.
- ALL MEMBER'S JOINT USE TYPICAL WELD CONNECTION (FILLET WELD, ALL AROUND), UNLESS SPECIFIED.
- ALL PIN AND AXLES ARE GRADE SS50 (JIS) MINIMUM YIELD STRENGTH=355 N/mm. UNLESS SPECIFIED.
- THE THICKNESS OF THE WELD IS 0.8 x THE THICKNESS OF THE SLIMMER STEEL PLATE WELDED, UNLESS SPECIFIED.
- WELDING ELECTRODE ARE OF GRADE E70 (ASTM) MINIMUM YIELD STRENGTH STRENGTH=415 N/mm.
- ALL DIMENSION ARE IN MILLIMETER, UNLESS SPECIFIED.

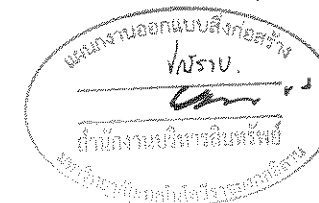

ผู้ช่วยศาสตราจารย์ วิโรจน์ ลิ้มไขแสง
อธิการบดีมหาวิทยาลัยเทคโนโลยีราชมงคลธัญบุรี

ผู้ช่วยศาสตราจารย์ วิโรจน์ ลิ้มไขแสง
อธิการบดีมหาวิทยาลัยเทคโนโลยีราชมงคลธัญบุรี

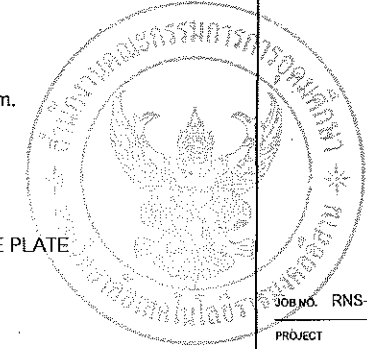

JOB NO. RNS-5907

PROJECT
โครงการออกแบบอาคารเรียนรวม
และปฏิบัติการวิชาชีพ

OWNER
มหาวิทยาลัยเทคโนโลยีราชมงคลธัญบุรี
วิทยาเขตขอนแก่น

LOCATION
มหาวิทยาลัยเทคโนโลยีราชมงคลธัญบุรี
วิทยาเขตขอนแก่น

DESIGN TEAM



RENOVATE SPACE CO.,LTD


449 SUKHUMVIT 53 (EKKAMAI 21) KLONGSTONNAU WATTANA 10110
Tel. (66 2) 711 - 5637 Fax. (66 2) 711 - 5763
E-MAIL : info@space.co.th Web Site : www.space.co.th

ARCHITECTS DESIGNERS	SIGNATURE
วิโรจน์ ลิ้มไขแสง	[Signature]
วิภา อดิศักดิ์	[Signature]
สุวิทย์ ภาณุวัฒน์	[Signature]
PROJECT ARCHITECT	SIGNATURE
สุวิทย์ ภาณุวัฒน์	[Signature]
INTERIOR DESIGNERS	SIGNATURE
LANDSCAPE DESIGNERS	SIGNATURE
STRUCTURAL ENGINEERS	SIGNATURE
วิโรจน์ ลิ้มไขแสง	[Signature]
CIVIL ENGINEERS	SIGNATURE
วิโรจน์ ลิ้มไขแสง	[Signature]
วิภา อดิศักดิ์	[Signature]
ELECTRIC ENGINEERS	SIGNATURE
วิโรจน์ ลิ้มไขแสง	[Signature]
MECHANIC ENGINEERS	SIGNATURE
วิโรจน์ ลิ้มไขแสง	[Signature]
SANITARY ENGINEERS	SIGNATURE
วิโรจน์ ลิ้มไขแสง	[Signature]
REVISIONS	DATE






- คำแนะนำ
- 1.แบบก่อสร้างนี้เป็นลิขสิทธิ์ของสถาปนิกผู้ออกแบบและใช้เฉพาะโครงการนี้เท่านั้น
ห้ามทำซ้ำโดยไม่ได้รับอนุญาต หรือดัดแปลงแก้ไขโดยไม่ได้รับอนุญาต
โดยทางตรงหรือทางอ้อม หากฝ่าฝืนจะดำเนินคดีตามกฎหมายที่เกี่ยวข้อง
 - 2.ให้ใช้วัสดุและสีที่ระบุในแบบก่อสร้างเป็นเกณฑ์ในการเลือกใช้วัสดุ
 - 3.จะดำเนินการในแบบก่อสร้างนี้จะมีระยะเวลาที่จำกัดในการใช้แบบก่อสร้างนี้
โดยผู้รับจ้างต้องปฏิบัติตามข้อกำหนดและเงื่อนไขของแบบก่อสร้าง
 - 4.ก่อนการปฏิบัติงานในแต่ละงาน ผู้รับจ้างต้องส่งแบบ SHOP DRAWING
ให้ผู้ควบคุมงานและสถาปนิกผู้ออกแบบตรวจสอบก่อนดำเนินการก่อสร้าง
หากไม่ผ่านการตรวจสอบจะถือว่าไม่ถูกต้อง

แบบก่อสร้าง	
DRAWING TITLE	SCALE
แปลนหน้าดิน (2/2)	
DRAWN R-SPACE STAFF	DRAWING NO.
CHECKED	ST-45
APPROVED	TOTAL
DATE 06/06/59	
FILE :	

Notes
This Drawing is Copyrighted. All Contractors must check all dimensions on site.
Only figured dimensions and grid lines are to be worked from. Discrepancies
must be reported immediately to the Architect or Engineer concerned
before proceeding.

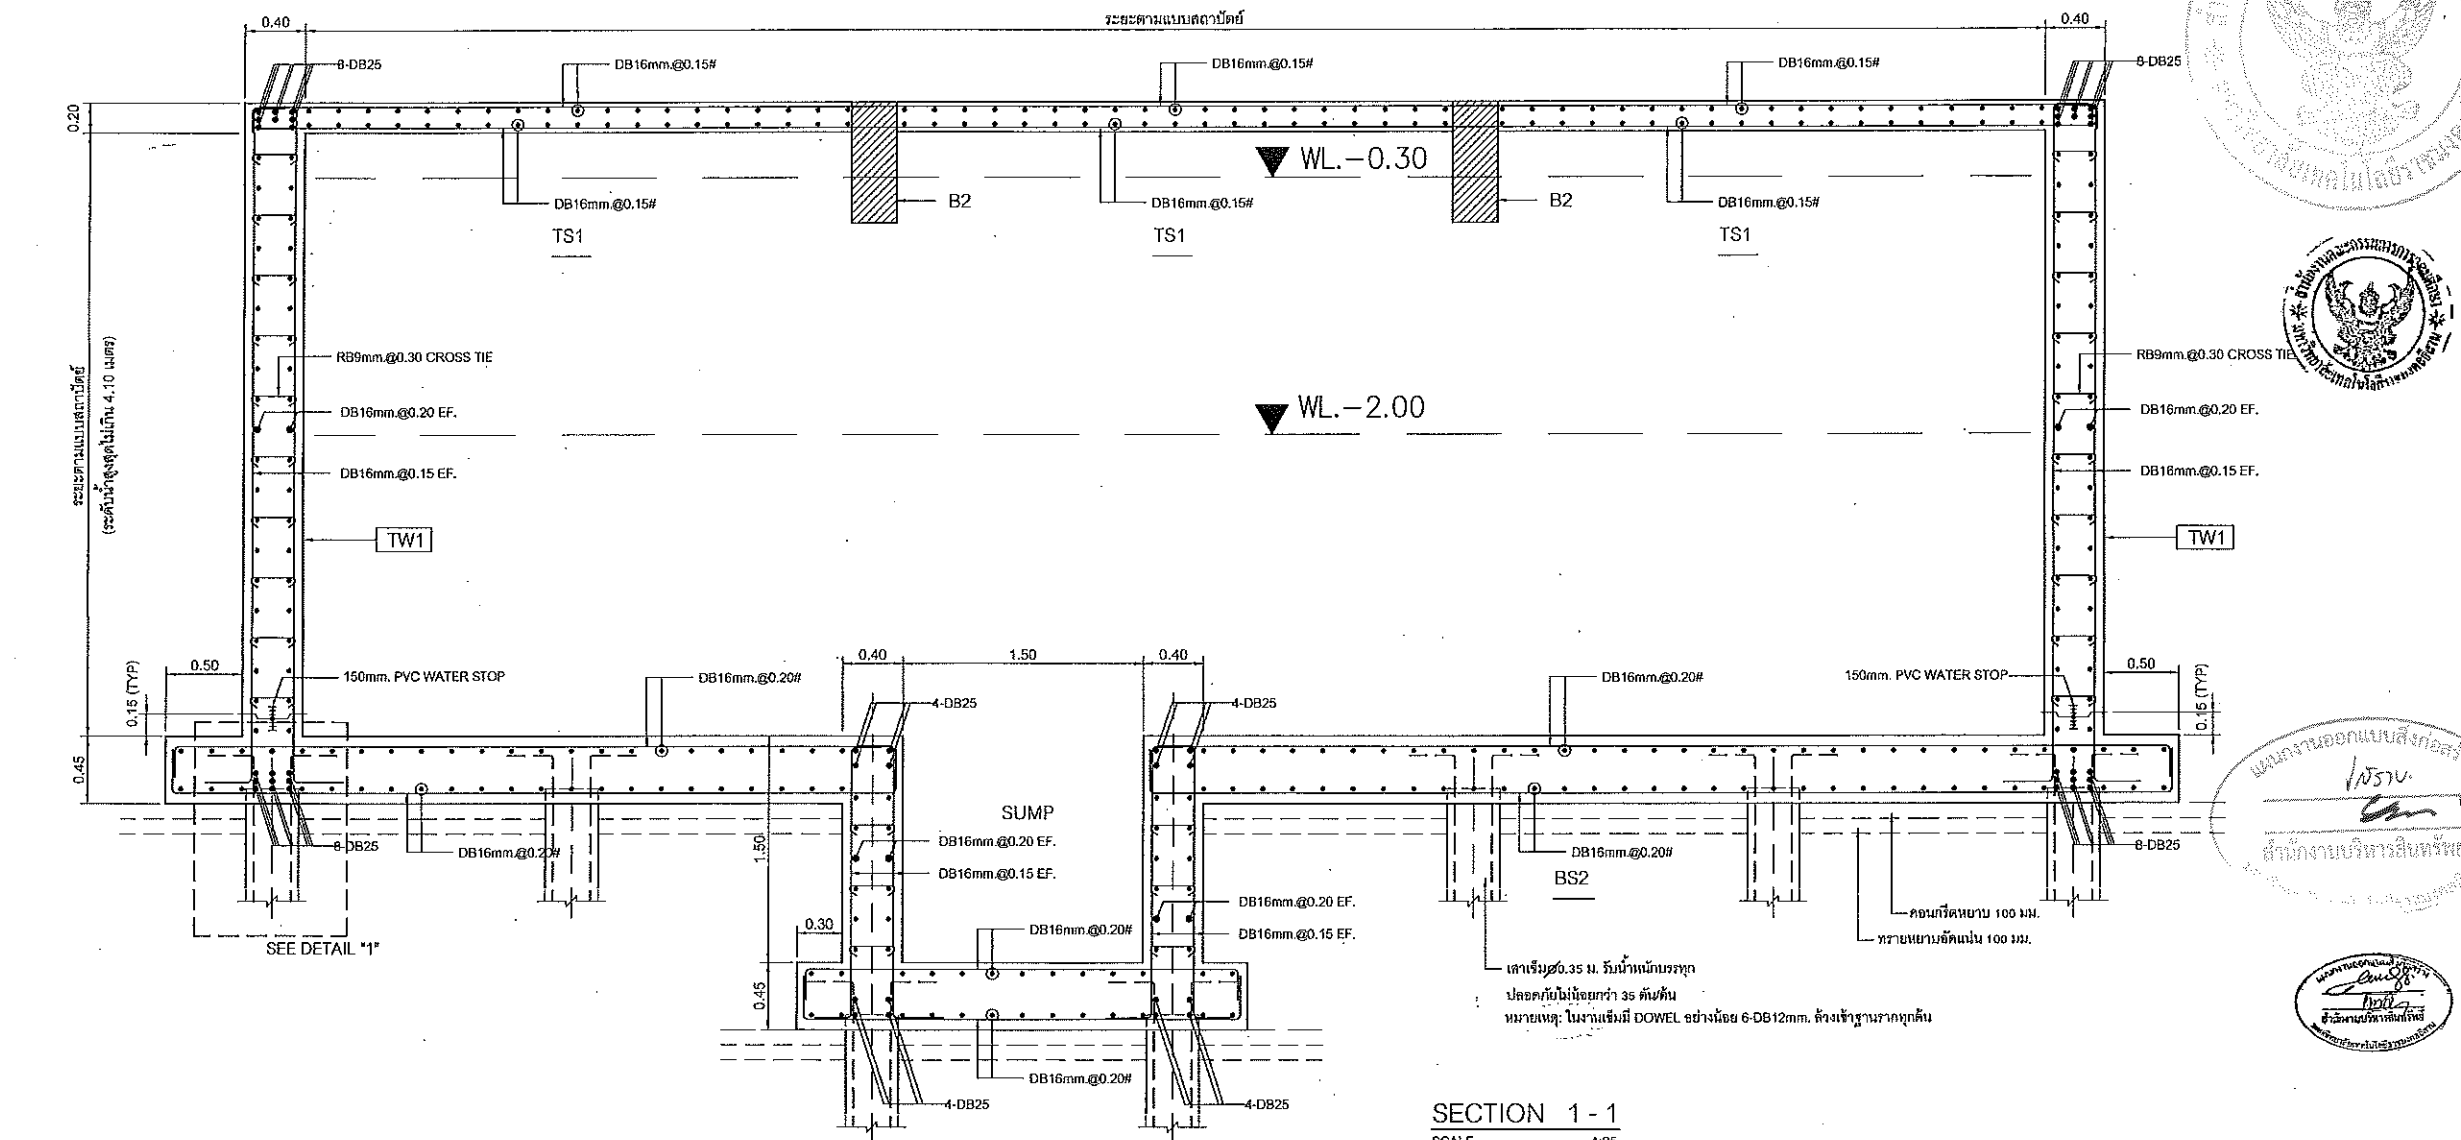

SECTION 1 - 1
SCALE 1:25
NOTE : CONCRETE COVERING = 0.05 M.

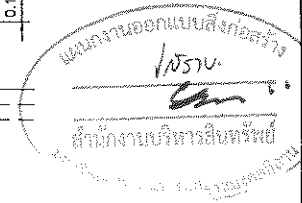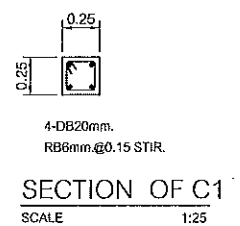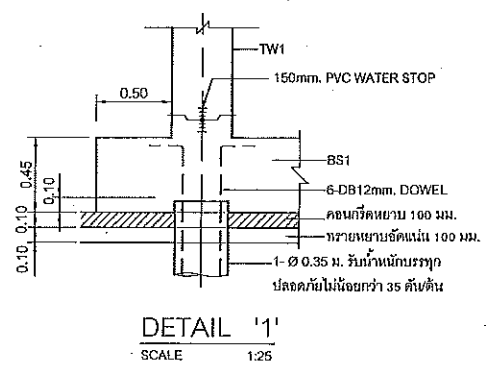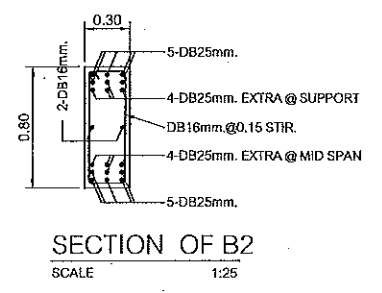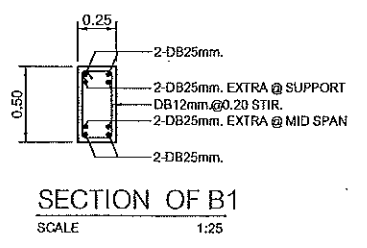

ผู้ช่วยศาสตราจารย์ วิโรจน์ ลิ้มไขแสง
อธิการบดีมหาวิทยาลัยเทคโนโลยีราชมงคลธัญบุรี

ผู้ช่วยศาสตราจารย์ วิโรจน์ ลิ้มไขแสง
อธิการบดีมหาวิทยาลัยเทคโนโลยีราชมงคลธัญบุรี


JOB NO. RNS-5907
PROJECT
โครงการออกแบบอาคารเรียนรวม
และปฏิบัติการวิชาชีพ
OWNER
มหาวิทยาลัยเทคโนโลยีราชมงคลธัญบุรี
วิทยาเขตขอนแก่น
LOCATION
มหาวิทยาลัยเทคโนโลยีราชมงคลธัญบุรี
วิทยาเขตขอนแก่น
DESIGN TEAM
renovatespace
ARCHITECTURE • INTERIOR • EXHIBITION • RENOVATION
RENOVATE SPACE CO., LTD
449 SUKHUMVIT 63 (EKKAMAI 21) KLONGTONNAI WATTANA 10110
Tel. (66 2) 711-5637 Fax. (66 2) 711-5763
E-MAIL : info@space.co.th Web Site : www.space.co.th

ARCHITECTS DESIGNERS	SIGNATURE
วิโรจน์ ลิ้มไขแสง	[Signature]
วิโรจน์ ลิ้มไขแสง	[Signature]
วิโรจน์ ลิ้มไขแสง	[Signature]
INTERIOR DESIGNERS	SIGNATURE
LANDSCAPE DESIGNERS	SIGNATURE
STRUCTURAL ENGINEERS	SIGNATURE
วิโรจน์ ลิ้มไขแสง	[Signature]
CIVIL ENGINEERS	SIGNATURE
วิโรจน์ ลิ้มไขแสง	[Signature]
วิโรจน์ ลิ้มไขแสง	[Signature]
ELECTRIC ENGINEERS	SIGNATURE
วิโรจน์ ลิ้มไขแสง	[Signature]
MECHANIC ENGINEERS	SIGNATURE
วิโรจน์ ลิ้มไขแสง	[Signature]
SANITARY ENGINEERS	SIGNATURE
วิโรจน์ ลิ้มไขแสง	[Signature]
วิโรจน์ ลิ้มไขแสง	[Signature]
REVISIONS	DATE

คำแนะนํา
1.แบบก่อสร้างนี้เป็นทรัพย์สินของมหาวิทยาลัยเทคโนโลยีราชมงคลธัญบุรี
วิทยาเขตขอนแก่น หรือสงวนลิขสิทธิ์ พินิจเอกสารสงวน
โครงการของมหาวิทยาลัยฯ แต่ไม่ให้นำไปใช้ในเชิงพาณิชย์โดยไม่ขออนุญาต
2.พินิจสงวนสิทธิ์ในสิ่งที่ปรากฏในแบบก่อสร้าง
3.รายละเอียดในแบบก่อสร้างนี้จะเป็นเอกสารที่จัดทำขึ้นโดยผู้จัดทำ
โดยไม่มีเจตนาให้มีความผูกพันทางสัญญาแก่ผู้รับใช้
4.ก่อนการปฏิบัติงานในแต่ละงาน ผู้รับใช้ต้องเตรียม SHOP DRAWING
ผู้ควบคุมงานและคณะกรรมการร่างการปฏิบัติงานและอนุมัติ
ก่อนดำเนินการปฏิบัติงาน

แบบก่อสร้าง	
DRAWING TITLE	SCALE
แบบขยายผนังใต้ดิน	
DRAWN BY	DRAWING NO.
R-SPACE STAFF	ST-46
CHECKED	APPROVED
DATE	TOTAL
06 / 06 / 59	
FILE	

Notes
This Drawing is Copyrighted. All Contractors must check all dimensions on site.
Any discrepancy in dimensions and quantities shall be reported immediately to the Architect or Engineer concerned
before proceeding.

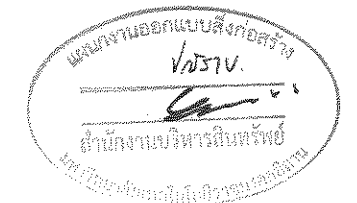

อาคารเรียนรวมและปฏิบัติการวิชาชีพ

มหาวิทยาลัยเทคโนโลยีราชมงคลอีสาน วิทยาเขตขอนแก่น

ตำบลในเมือง อำเภอเมืองขอนแก่น จังหวัดขอนแก่น


แบบแก้ไขเพิ่มเติมงานโครงสร้าง



ผู้ช่วยศาสตราจารย์ วิโรจน์ ลิ่มไขแสง
อธิการบดีมหาวิทยาลัยเทคโนโลยีราชมงคลอีสาน

รายการประกอบแบบสำหรับโครงสร้าง

1. มีสิทธิ์เป็นแบบชั่วคราว วัตถุประสงค์ (แบบ) เป็นแบบชั่วคราว
2. คอนกรีตเสริมเหล็ก ใช้คอนกรีตเสริมเหล็กชนิด (แบบ) เป็นแบบชั่วคราว
3. เหล็กเสริม
 - 3.1 เหล็กเสริมเส้นขนาด SR-24 ตาม มอก. 24-2527 (แบบ) ชนิด (แบบ)
 - 3.2 เหล็กเสริมเส้นขนาด SD-40 ตาม มอก. 24-2527 (แบบ) ชนิด (แบบ)
4. เหล็กโครงสร้างรูปทรงเหลี่ยมตาม มอก. 116-2527 (แบบ) ชนิด (แบบ)
5. ระยะห่างของเหล็กเสริมตาม มอก. 116-2527 (แบบ) ชนิด (แบบ)
6. สลักยึด (แบบ) ชนิด (แบบ)

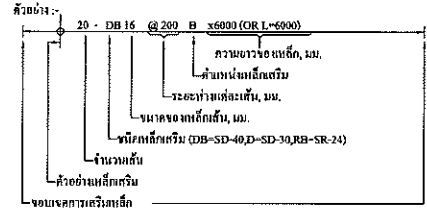



7. สัญลักษณ์ และ ตัวอักษร
 - RB = เหล็กเสริมรูปทรงเหลี่ยม SR-24
 - DB = เหล็กเสริมรูปทรงเหลี่ยม SD-40
 - BT = เหล็กเสริม (BENT)
 - T = เหล็กเสริม (TIE)
 - CT = เหล็กเสริม (CROSS TIE)
 - B = เหล็กเสริม (BOTTOM BAR)
 - OF = เหล็กเสริม (OUT SIDE FACE)
 - EF = เหล็กเสริม (EACH FACE)
 - MS = ระยะห่างเหล็กเสริม (MID SPAN)
 - EW = ระยะห่างเหล็กเสริม (EACH WAY)
 - EAS = เหล็กเสริม (EXTRA REBAR AT SUPPORT)
 - XB = เหล็กเสริม (EXTRA BOTTOM REBAR)
 - XT = เหล็กเสริม (EXTRA TOP REBAR)
 - TOB = TOP OF BEAM ระดับเสาคาน

8. ความยาวของเหล็กเสริมรับแรงของ 90° ดังในตารางที่ 1 - (ดูตารางที่ 1)

ขนาดเหล็กเสริม Bar size d_b , มม.	ความยาวของเหล็กเสริม L_{db} , มม.	เส้นผ่าศูนย์กลางของเสาคาน D
DB12	175	6 d_b
DB16	230	
DB20	275	
DB25	330	
DB38	375	8 d_b
DB32	500	

9. ตารางของเหล็กเสริม (ดูตารางที่ 2)

ขนาดเหล็กเสริม Bar size d_b , มม.	เส้นผ่าศูนย์กลางของเสาคาน Bend diam. D, มม.	90° BEND		90° BEND		หมายเหตุ	
		F	H	G	N		
6	36	50	105	-	-	D=6 d_b	
9	54	75	130	-	-		
10	60	80	135	-	-		
12	72	95	150	195	160		
15	90	120	170	240	200		
16	96	130	180	255	220		
19	114	155	210	305	260		
20	120	160	220	320	270		
22	132	175	240	350	300		
25	150	200	275	400	340		
28	224	280	370	480	400		D=8 d_b
32	256	320	420	550	450		

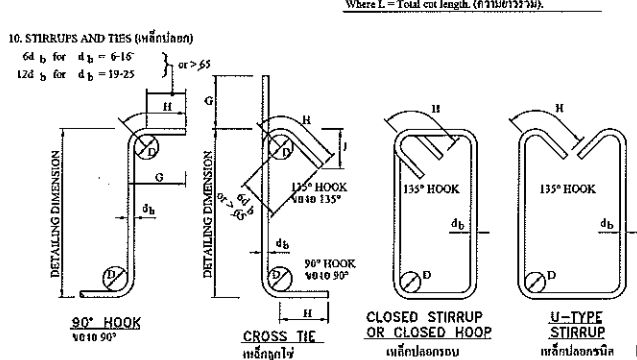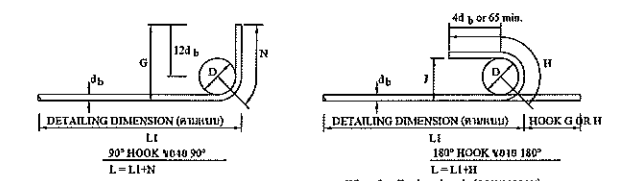

ขนาดเหล็กเสริม Bar size d_b , มม.	เส้นผ่าศูนย์กลางของเสาคาน Bend diam. D, มม.	MINIMUM HOOK LENGTH, มม. ความยาวของเหล็กเสริม				เส้นผ่าศูนย์กลางของเสาคาน BEND DIAMETER
		H	G	H or G / J (approx)		
6	24	70	80	85	55	D=3 d_b
9	36	75	90	90	60	
10	40	75	95	95	65	
12	48	85	110	110	70	
15	60	105	135	135	85	
16	64	110	145	145	95	
19	114	260	305	195	115	D=4 d_b
20	120	270	320	205	120	
22	132	300	350	225	135	
25	150	340	400	260	150	



11. การคำนวณเหล็กเสริมในคานและเสาเข็ม โดยใช้ค่าของเหล็กเสริมที่ได้แก่ค่าในตารางของ ACI-318-89 บทที่ 12 และ 13 และใช้ค่าของเหล็กเสริมที่ได้แก่ค่าในตารางของ ACI-318-89 บทที่ 12 และ 13 และใช้ค่าของเหล็กเสริมที่ได้แก่ค่าในตารางของ ACI-318-89 บทที่ 12 และ 13

12. ตารางของเหล็กเสริม LAP SPLICE IN BM.

ตำแหน่ง	ขนาดเหล็กเสริม Bar size, มม.				
	DB32	DB28	DB25	DB20	DB16
Element 8 มัดยาว	Min. Lap splice length (class A) ระยะการมัดยาว				
Column & wall เสาและคาน	1400	900	750	600	500
Foundation ฐานราก	1900	1500	1100	850	650
Beams & slab คานและพื้น	1500	1200	900	600	500
Minimum staggered 200 เท่าของขนาดเหล็กเสริม Distance, มม. ระยะห่าง, มม.	1500	1200	900	600	600

12. ระยะห่างของเหล็กเสริมรับแรงดึงในคานและเสาเข็ม โดยใช้ค่าของเหล็กเสริมที่ได้แก่ค่าในตารางของ ACI-318-89 บทที่ 12 และ 13 และใช้ค่าของเหล็กเสริมที่ได้แก่ค่าในตารางของ ACI-318-89 บทที่ 12 และ 13
- 12.1 ความหนาของเหล็กเสริมรับแรงดึงในคานและเสาเข็ม โดยใช้ค่าของเหล็กเสริมที่ได้แก่ค่าในตารางของ ACI-318-89 บทที่ 12 และ 13
- 12.2 ระยะห่างของเหล็กเสริมรับแรงดึงในคานและเสาเข็ม โดยใช้ค่าของเหล็กเสริมที่ได้แก่ค่าในตารางของ ACI-318-89 บทที่ 12 และ 13
- 12.3 ระยะห่างของเหล็กเสริมรับแรงดึงในคานและเสาเข็ม โดยใช้ค่าของเหล็กเสริมที่ได้แก่ค่าในตารางของ ACI-318-89 บทที่ 12 และ 13

13. ANCHOR BOLTS ใช้เหล็กเสริมชนิด (แบบ) ชนิด (แบบ)
14. ใช้เหล็กเสริมชนิด (แบบ) ชนิด (แบบ)
15. สลักยึด (แบบ) ชนิด (แบบ)
16. ระยะห่างของเหล็กเสริมรับแรงดึงในคานและเสาเข็ม โดยใช้ค่าของเหล็กเสริมที่ได้แก่ค่าในตารางของ ACI-318-89 บทที่ 12 และ 13
17. ระยะห่างของเหล็กเสริมรับแรงดึงในคานและเสาเข็ม โดยใช้ค่าของเหล็กเสริมที่ได้แก่ค่าในตารางของ ACI-318-89 บทที่ 12 และ 13

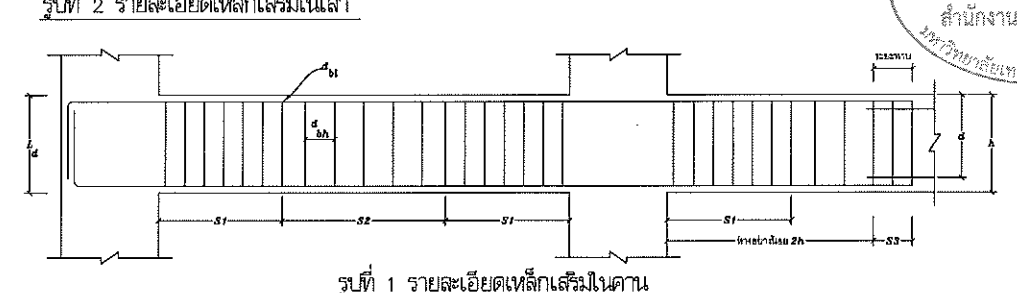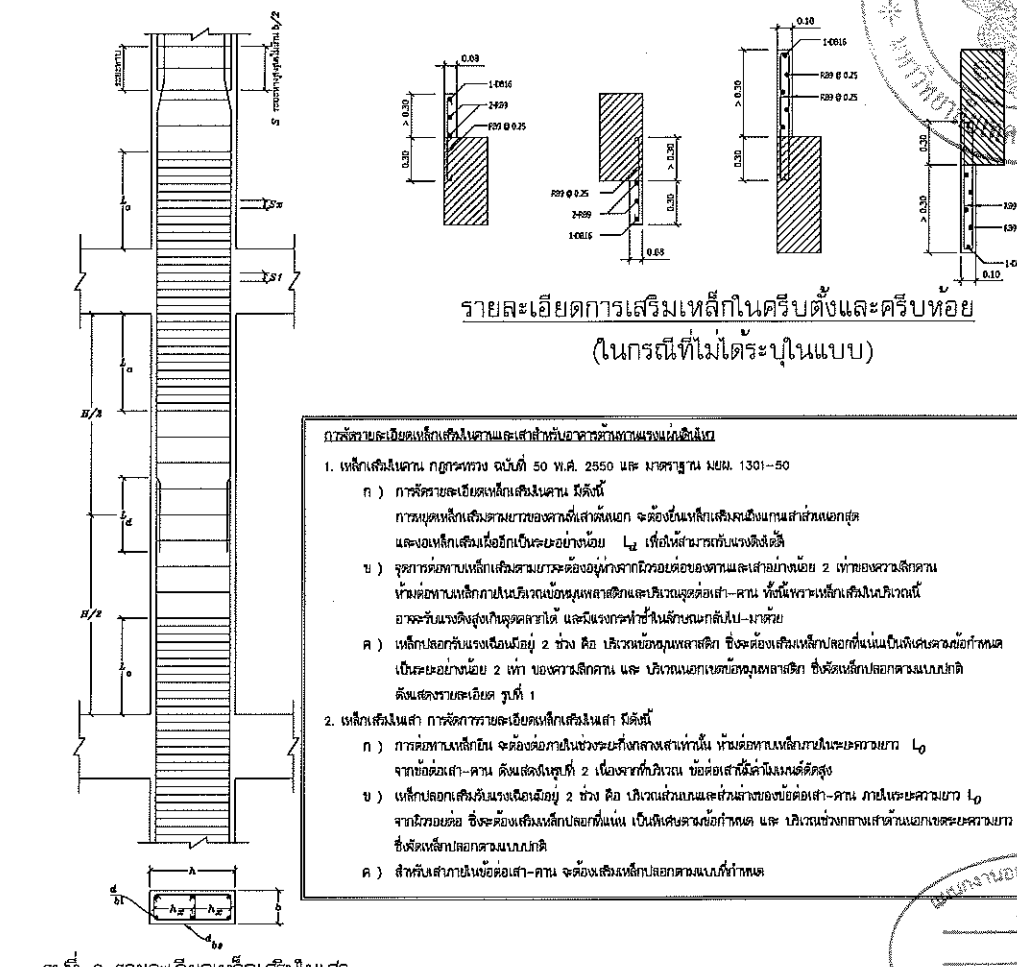

1. มีสิทธิ์เป็นแบบชั่วคราว วัตถุประสงค์ (แบบ) เป็นแบบชั่วคราว
2. คอนกรีตเสริมเหล็ก ใช้คอนกรีตเสริมเหล็กชนิด (แบบ) เป็นแบบชั่วคราว
3. เหล็กเสริม
 - 3.1 เหล็กเสริมเส้นขนาด SR-24 ตาม มอก. 24-2527 (แบบ) ชนิด (แบบ)
 - 3.2 เหล็กเสริมเส้นขนาด SD-40 ตาม มอก. 24-2527 (แบบ) ชนิด (แบบ)
4. เหล็กโครงสร้างรูปทรงเหลี่ยมตาม มอก. 116-2527 (แบบ) ชนิด (แบบ)
5. ระยะห่างของเหล็กเสริมตาม มอก. 116-2527 (แบบ) ชนิด (แบบ)
6. สลักยึด (แบบ) ชนิด (แบบ)

JOB NO. RNS-5807
PROJECT: โครงการออกแบบอาคารเรียนรวมและปฏิบัติการวิชาชีพ
OWNER: มหาวิทยาลัยราชภัฏวชิรญาณ
LOCATION: มหาวิทยาลัยราชภัฏวชิรญาณ
DESIGN TEAM: renovatespace ARCHITECTURE • INTERIOR • EXHIBITION • RENOVATION
RENOVATE SPACE CO., LTD
449 SUKHUMVIT 63 (EKKAMAI 21) KLONGTONNAU WATTANA 10110
Tel. (66 2) 711-5637 Fax. (66 2) 711-5763
E-MAIL: info@renospace.co.th Web Site: www.rspace.co.th



ARCHITECTS DESIGNERS	SIGNATURE
สุวิทย์ กฤษณะกุล	ร-507218
INTERIOR DESIGNERS	SIGNATURE
LANDSCAPE DESIGNERS	SIGNATURE
STRUCTURAL ENGINEERS	SIGNATURE
CIVIL ENGINEERS	SIGNATURE
ELECTRIC ENGINEERS	SIGNATURE
MECHANICAL ENGINEERS	SIGNATURE
SANITARY ENGINEERS	SIGNATURE

เอกสารสำหรับเบ็งบวดที่ 2
DRAWING TITLE: รายการประกอบแบบและแบบขยายทั่วไป
SCALE: -
DRAWN: R-SPACE STAFF
CHECKED: -
APPROVED: -
DATE: 28/04/99
DRAWING NO.: ST-001
TOTAL: -













Notes: This Drawing is Copyrighted. All Contractors must check all dimensions on site. Only figured dimensions and grid lines may be worked from. Discrepancies must be reported immediately to the Architect or Engineer concerned before proceeding.

GENERAL NOTES:

- CONCRETE**
 - MINIMUM CONCRETE STRENGTH SHALL BE $f_c' = 320 \text{ kg/cm}^2$ AT 28 DAYS. (CYLINDER STRENGTH)
 - MINIMUM CONCRETE STRENGTH AT TRANSFER SHALL BE $f_{ct} = 240 \text{ kg/cm}^2$ (CYLINDER STRENGTH)
 - MINIMUM CONCRETE COVER TO THE NEAREST REINFORCEMENT SHALL BE 20 mm.
 - PROVIDE PLANKS ON BLOCKS ACROSS SLAB BAYS FOR ACCESS DURING CONSTRUCTION
 - CONCRETE PUMP LINE SHALL BE ADEQUATELY RESTRAINED AND PLACED ON STOODS OR TIMBER BLOCKS
 - SPECIAL ATTENTION MUST BE GIVEN TO VIBRATION OF CONCRETE AT TENDON ANCHORAGES TO INSURE UNIFORM COMPACTION AT THESE POINTS. CARE SHOULD BE EXERCISED TO PREVENT CONCRETE FROM ENTERING POCKETS, SHEATHING, OR ANCHORAGE HARDWARE
- PRESTRESSING MATERIALS**
 - PRESTRESSING SYSTEM OF POST-TENSIONING SLAB SHALL BE STANDARD
 - STRAND SHALL BE 12.7 mm. NOMINAL DIAMETER, 7-WIRE STRESS RELIEVED, LOW RELAXATION IN ACCORDANCE WITH ASTM A416
 - CROSS SECTION AREA, $A_p = 98.71 \text{ mm}^2$
 - MIN. ULTIMATE BREAKING LOAD OF EACH STRAND 183.7 KN
 - MODULUS OF ELASTICITY, $E_s = 195 \text{ kN/mm}^2$
 - MIN. YIELD AND ULTIMATE STRENGTH = 1670 N/mm² AND 1860 N/mm² RESPECTIVELY
 - DESIGN PARAMETERS
 - FRICTION LOSSES THROUGH THE ANCHORAGE = 2%
 - FRICTION CURVATURE COEFFICIENT $\mu = 0.20 \text{ rad}^{-1}$
 - FRICTION WOBBLE FACTOR $k = 0.005 \text{ m}^{-1}$
 - DRAW-IN AT ANCHORAGE = 6 mm.
- REINFORCEMENT**
 - REINFORCING STEEL DIA. 12 mm. AND LARGER SHALL BE DEFORMED BARS GRADE SD40 WITH A SPECIFIED YIELD STRENGTH $f_y = 400 \text{ MPa}$.
 - REINFORCING STEEL DIA. 9 mm. AND 6 mm. SHALL BE ROUND BARS GRADE SR24 WITH A SPECIFIED YIELD STRENGTH $f_y = 240 \text{ MPa}$.
 - TOP REINFORCEMENT IS NOT TO BE INSTALLED UNTIL AFTER TENDON HAVE BEEN PLACED
- TENDON PLACING**
 - TENDONS SHALL BE SECURED TO A SUFFICIENT NUMBER OF POSITIONING DEVICES AS SHOWN ON DRAWINGS TO ENSURE CORRECT LOCATION DURING AND AFTER THE PLACING OF CONCRETE.
 - SLIGHT DEVIATIONS IN THE PLACING OF THE TENDONS IS PERMITTED, WHEN REQUIRED TO AVOID OPENINGS AND INSERTS WHICH ARE SPECIALLY LOCATED.
 - WHERE LOCATIONS OF TENDONS INTERFERE WITH EACH OTHER, ONE TENDON MAY BE MOVED HORIZONTALLY IN ORDER TO AVOID THE INTERFERENCE
 - HORIZONTAL PLANE DEVIATIONS WHICH MAY BE NECESSARY TO AVOID OPENINGS AND INSERTS, SHOULD HAVE A MINIMUM RADIUS OF CURVATURE OF NOT LESS THAN 7000 mm.
 - MINIMUM CONCRETE COVER BETWEEN TENDONS AND OPENINGS IS 100 mm.
 - PLACING OF WILD STEEL REINFORCEMENT SHALL BE COORDINATED WITH PLACING OF TENDONS. PROPER TENDON PLACING HAS PRIORITY.
- STRESSING OPERATIONS NOTES**
 - RC. STRUCTURE TO BE CAST ONLY AFTER COMPLETION OF STRESSING
 - JACKING FORCE SHALL BE 147 kN PER STRAND (80% MINIMUM BREAKING LOAD)
 - STRESSING PROCEDURE:
 - STRESS 50 % OF TENDONS IN UNIFORM DISTRIBUTION DIRECTION FIRST.
 - STRESS TENDONS HAVING BANDED DIRECTION SECOND.
 - STRESS REMAINING TENDONS OF TENDONS IN UNIFORM DISTRIBUTION DIRECTION.
 - SHORING MUST BE LEFT IN PLACE UNTIL THE STRESSING OPERATION IS COMPLETED.
 - SHORING IN LONG CANTILEVER AREA (SPAN > 3.5 M.) MUST BE LEFT IN PLACE UNTIL POUR STRIP HAS BEEN CAST AND REACH REQUIRED STRENGTH AT 240 kg/cm²
 - CARE MUST BE EXERCISED TO PREVENT THE TENDON FROM OVERHEATING, WHEN WELDING OR BURNING NEAR TENDONS. TO KEEP MOISTEN SLAB FROM COMING IN CONTACT WITH THE TENDON. GROUNDS OF WELDING EQUIPMENT TO THE TENDON SHOULD NOT BE ALLOWED.
 - EXTREME CAUTION SHOULD BE EXERCISED AT ALL TIMES AS STRESSING. PERSONNEL SHOULD BE KEPT FROM DIRECTLY IN BACK OF STRESSING JACK.
- GROUTING**
 - PROPERTIES OF GROUT SHALL BE ACCORDING WITH BS EN 447:2007
 - FLUIDITY: $\rho_g \geq 215$ (VISCIDITY), 120 g @ 150 \geq 8.0 g @ 150 \geq 25 (30 MINUTES AFTER MIXING)
 - BLEEDING: $\leq 0.3\%$
 - VOLUME CHANGE: RANGE OF -1% AND $+5\%$
 - STRENGTH: $\geq 30 \text{ N/mm}^2$ AT 28 DAYS OR 20 N/mm^2 AT 7 DAYS
 - SETTING TIME: INITIAL SET OF THE GROUT $\geq 2\%$. FINAL SET OF GROUT $\leq 24\%$
 - GROUT MUST BE CERTIFIED BY SPECIALLY TRAINED LABORATORY AND SUBMITTED TO CONSULTANT.
 - FIELD TESTS SHOULD BE PERFORMED AS SPECIFIED
 - GROUT STRENGTH BY CUBE STRENGTH TEST (100x100x100 mm)
 - CODE METHOD FOR FLUIDITY
 - GROUTING OPERATIONS SHALL BE DESIGNED IN ACCORDANCE WITH THE METHOD STATEMENT OF PREPARED (MSP)
 - SHALL ENSURE THAT DUCTS ARE ADEQUATELY FILLED WITH GROUT
 - FOLLOWED IN ONE CONTINUOUS OPERATION FOR THE TENDON
 - CONTINUE THE FLUIDITY OF THE GROUT FLOWING FROM THE OUTLETS IS THE SAME AS THE GROUT BEING PRESSED
 - WHEN ALL OUTLETS ARE CLOSED, THE GROUT PRESSURE SHALL BE MAINTAINED
- DRAWING NOTATION**
 - ANCHORAGE DESIGNATION
 - ▲ DENOTES LIVE END ANCHORAGE
 - ▼ DENOTES DEAD END ANCHORAGE
 - TENDON NOTATION USED
 - No. OF STRAND PER TENDON
 - ALS-V
 - COLOR CODE
 - STRESSING SEQUENCE
 - PROFILES
 - BEAM SOFFIT
 - SLAB SOFFIT
 - C. OF THE ANCHORAGE
- TYPICAL TENDON SUPPORT SPACING SHALL BE 1000 mm. UNLESS NOTED OTHERWISE.
- TENDON PROFILES SHOWN ON PLAN ARE MEASURED FROM THE SOFFIT OF THE SLAB TO THE UNDERSIDE OF DUCTS UNLESS NOTED OTHERWISE.
- VALUES IN () ARE VALUES AT THE ANCHORAGES MEASURED TO THE CENTERLINE OF THE ANCHORAGE.
- TOLERANCE**
 - VERTICAL PROFILE $\pm 5 \text{ mm}$.
 - ELONGATION $\pm 7 \%$

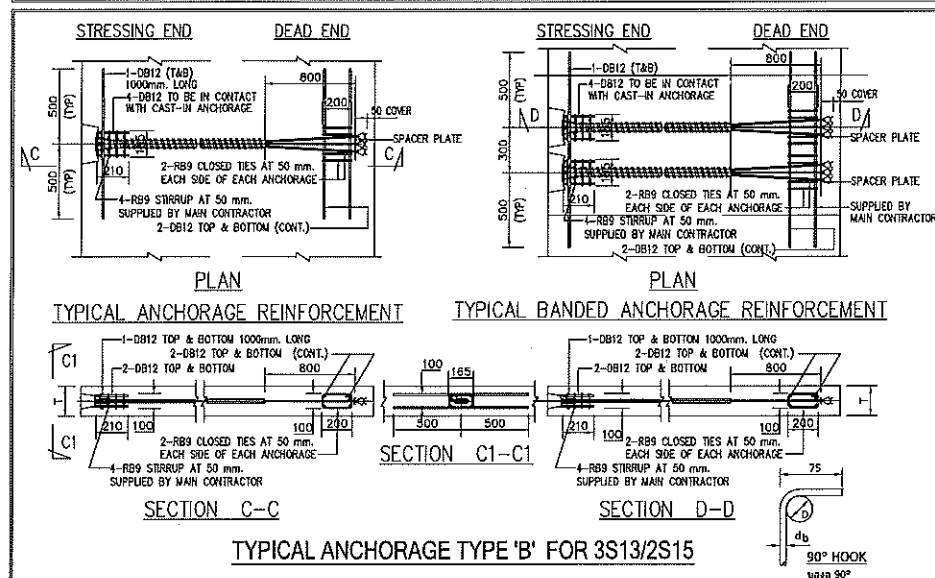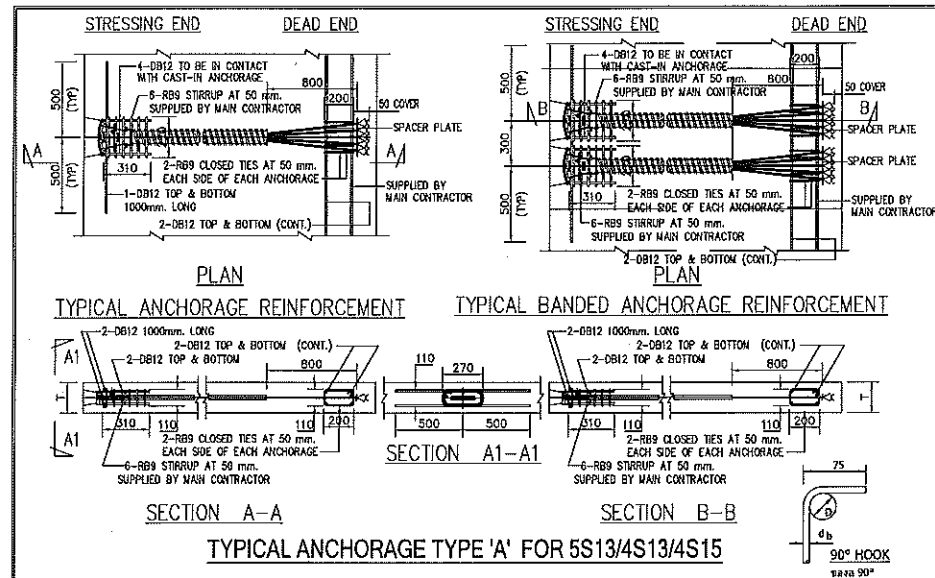

NOTE TYPICAL ANCHORAGE REINFORCEMENT SHALL BE SHOWN FOR TYPE 'A' (5S13/4S13/4S15) ONLY

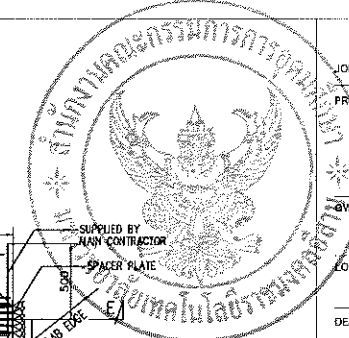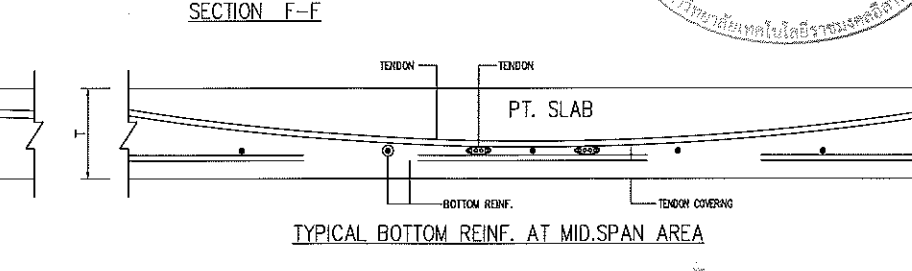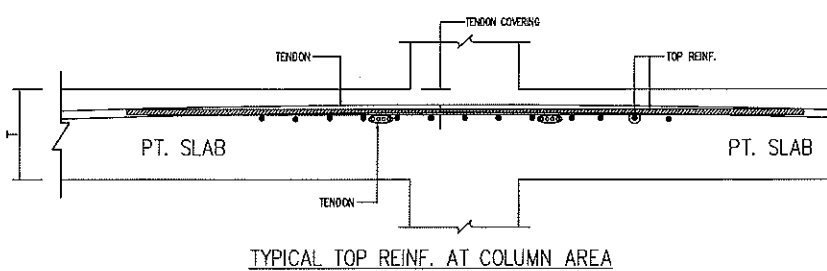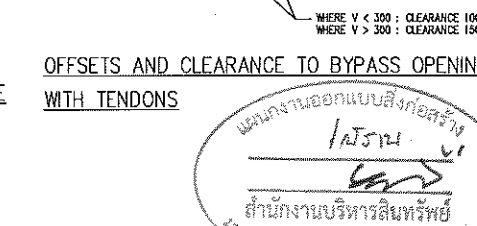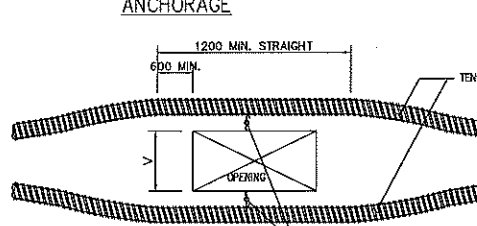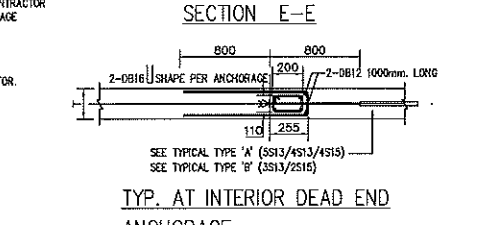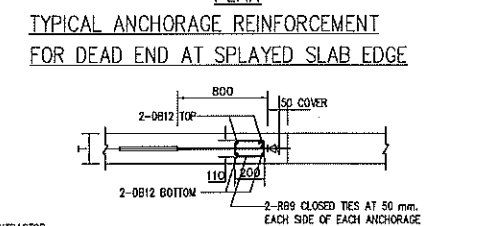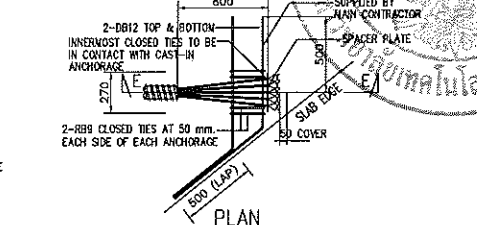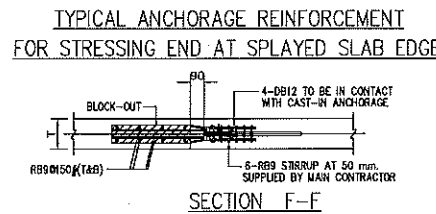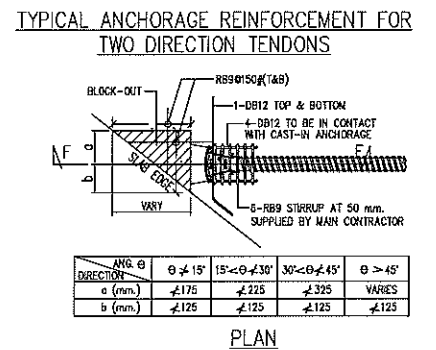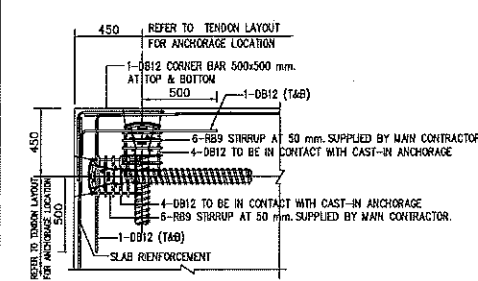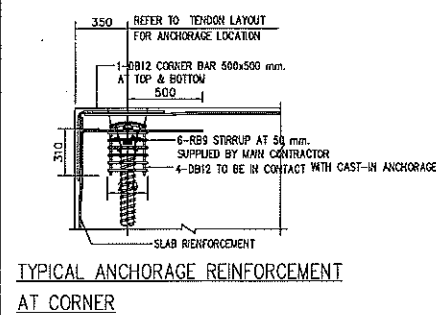

JOB NO. RNS-5907
 PROJECT: โครงการออกแบบอาคารเรียนรวม และปฏิบัติการวิชาฟิสิกส์

LOCATION: มหาวิทยาลัยราชภัฏนครพนม วิทยาเขตดอนแก่น
 มหาวิทยาลัยราชภัฏนครพนม วิทยาเขตดอนแก่น



RENOVATE SPACE CO.,LTD
 449 SUKHUMVIT 63 (EKKAMAI 2) KLONGTONNAU WATTANA 10110
 Tel. (66 2) 711-5637 Fax. (66 2) 711-5763
 E-MAIL: info@space.co.th Web Site: www.space.co.th

ARCHITECTS DESIGNERS: สุวัฒน์ ภาณุพันธ์ A-69228

INTERIOR DESIGNERS: (Blank)

LANDSCAPE DESIGNERS: (Blank)

STRUCTURAL ENGINEERS: อภิวัฒน์ ชัยบุญเลิศ 081873

CIVIL ENGINEERS: อภิวัฒน์ ชัยบุญเลิศ 081873

ELECTRIC ENGINEERS: (Blank)

MECHANIC ENGINEERS: (Blank)

SANITARY ENGINEERS: (Blank)

REVISIONS: (Blank)

REVISIONS: (Blank)

ผู้ช่วยศาสตราจารย์ วิโรจน์ ลิ่มไขแสง
 อธิการบดีมหาวิทยาลัยเทคโนโลยีราชมงคลธัญบุรี

เอกสารสำหรับเบ็กงวดที่ 2

DRAWING TITLE: GENERAL NOTES AND TYPICAL DETAILS (1/2)

DRAWN: R-SPACE STAFF


CHECKED: (Blank)

APPROVED: (Blank)

DATE: 26/04/99

FILE: (Blank)

Notes: This Drawing is Copyrighted. All Contractors must check all dimensions on site. Only figured dimensions and grid lines are to be worked from. Discrepancies must be reported immediately to the Architect or Engineer concerned before proceeding.

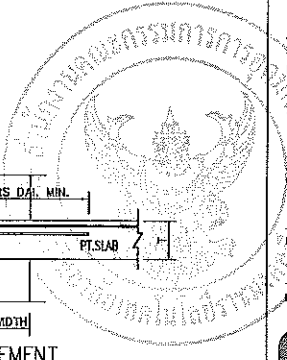

JOB NO. RNS-5907
 PROJECT
 โครงการออกแบบอาคารเรียนรวม
 และปฏิบัติการวิชาชีพ
 OWNER
 มหาวิทยาลัยราชภัฏนครราชสีมา
 วิทยาเขตขอนแก่น
 LOCATION
 มหาวิทยาลัยราชภัฏนครราชสีมา
 วิทยาเขตขอนแก่น
 DESIGN TEAM



RENOVATE SPACE CO.,LTD
 449 SUKHUMVIT 63 (EXKAMAJ 2) | KLONGTONNAU WATTANA 10110
 TEL. (66 2) 711-5837 Fax. (66 2) 711-5763
 E-MAIL : info@space.co.th Web Site : www.space.co.th

























ARCHITECTS DESIGNERS	SIGNATURE
สุวัฒน์ ทรัพย์จันทร์	ก-617228
INTERIOR DESIGNERS	SIGNATURE
LANDSCAPE DESIGNERS	SIGNATURE
STRUCTURAL ENGINEERS	SIGNATURE
ชัชวาลย์ ธีรวิมล	กบ1873
CIVIL ENGINEERS	SIGNATURE
เชษฐชาติ อุดมทรัพย์	กข9624
เมธีชัย อุดมทรัพย์	กข1503
ELECTRIC ENGINEERS	SIGNATURE
ไพรัช คงศิริกุล	กข825
MECHANIC ENGINEERS	SIGNATURE
ปิฎกกร จันทร์โพธิ์	กข2813
SANITARY ENGINEERS	SIGNATURE
ณรงค์ วิชาญชัย	กข48
วิภา ราชวงศ์	กข169
REVISIONS	DATE

เอกสารสำหรับเบ็กงวดที่ 2



DRAWING TITLE	SCALE
GENERAL NOTES AND TYPICAL DETAILS (2/2)	

DRAWN R-SPACE STAFF	DRAWING NO.
CHECKED	ST-003
APPROVED	
DATE 26/04/59	TOTAL

FILE: -
 Notes
 This Drawing is Copyrighted. All Contractors must check all dimensions on site. Only figured dimensions and grid lines are to be worked from. Discrepancies must be reported immediately to the Architect or Engineer concerned before processing.

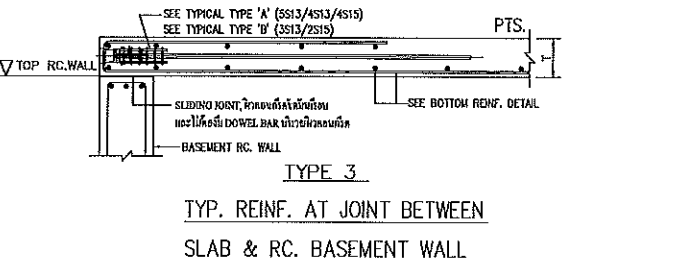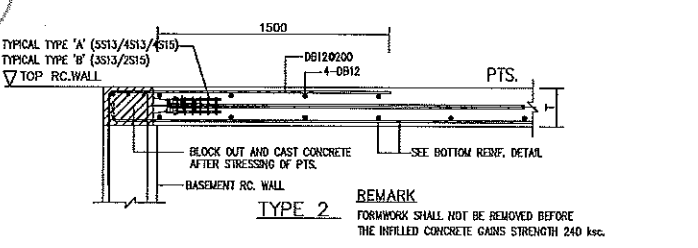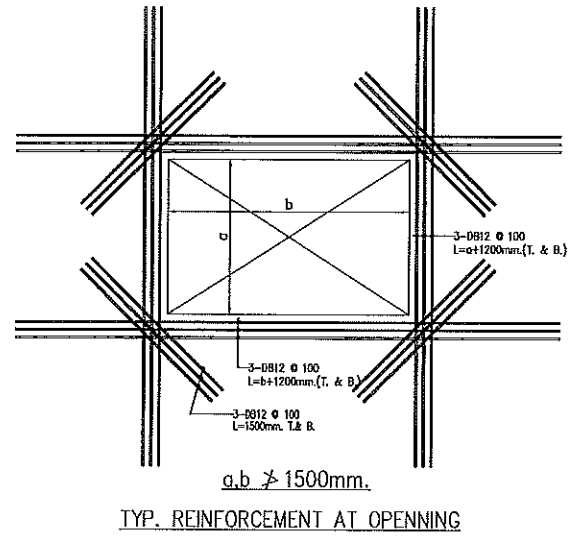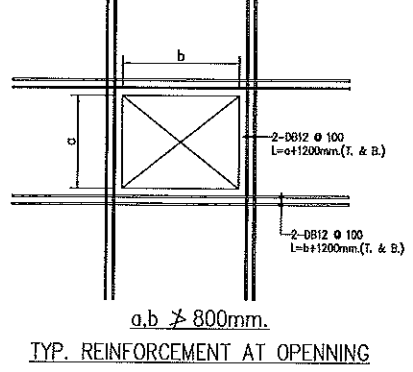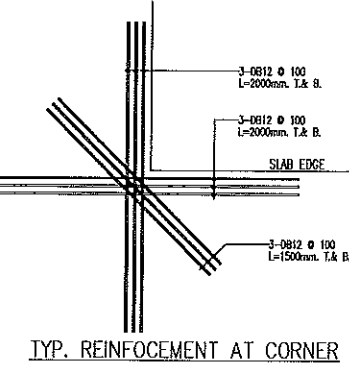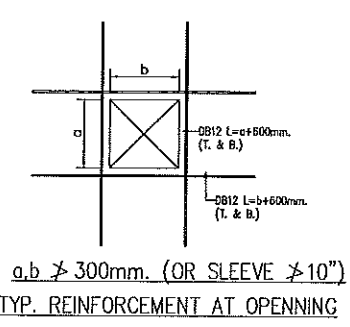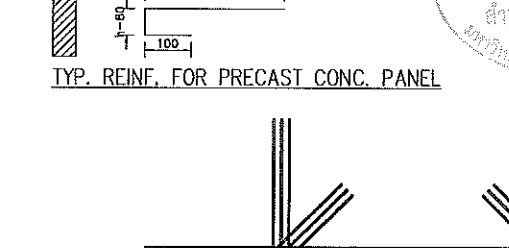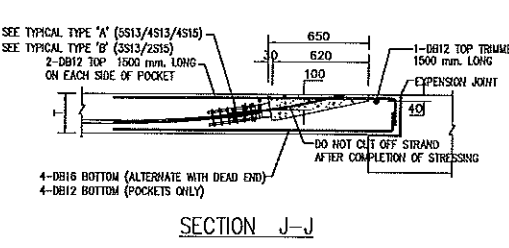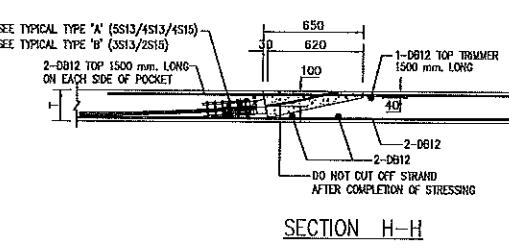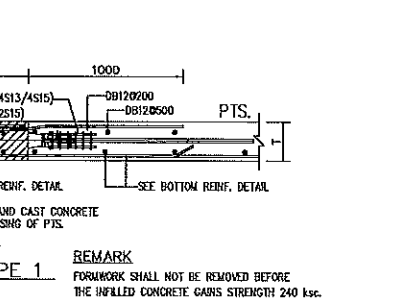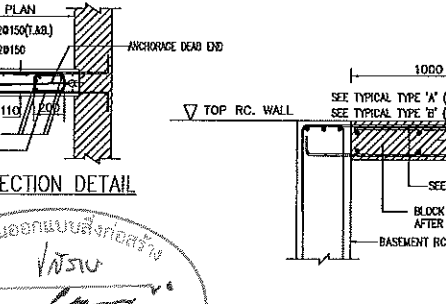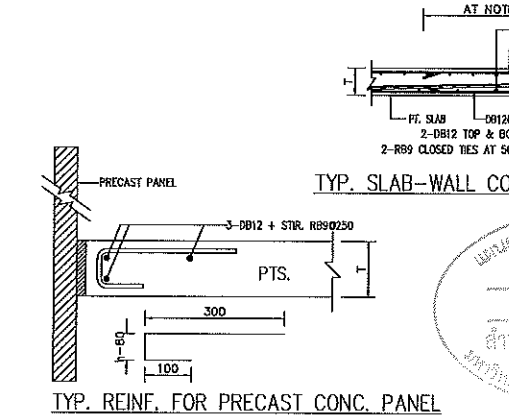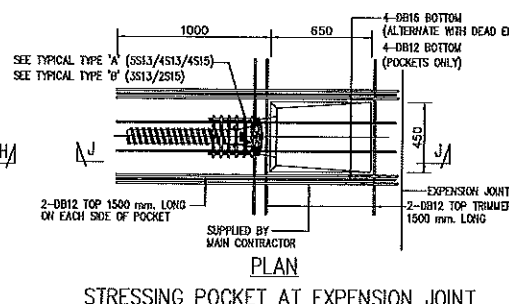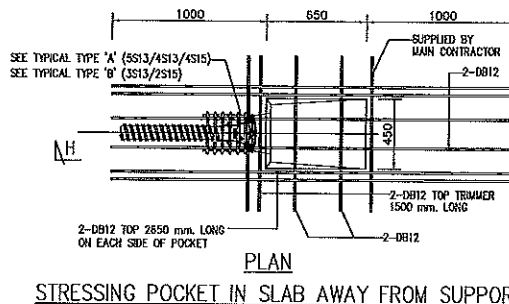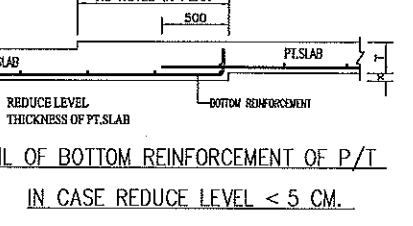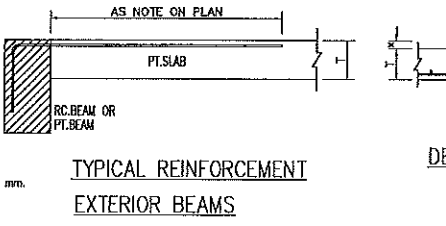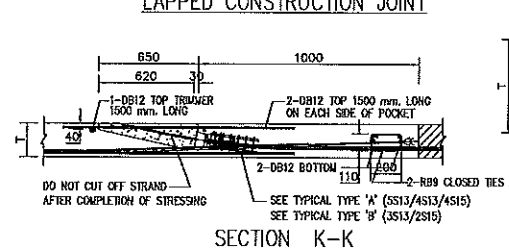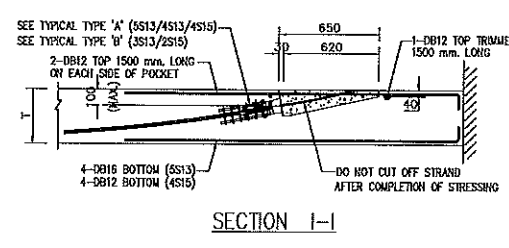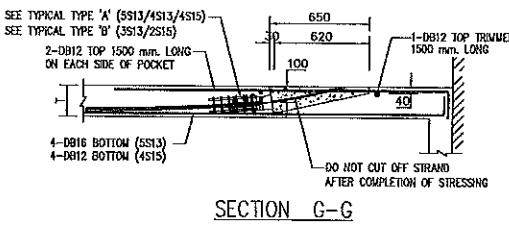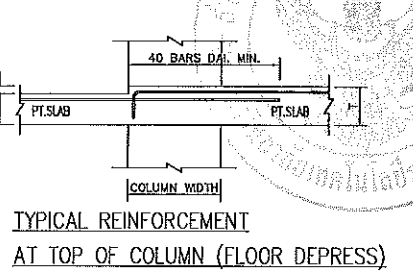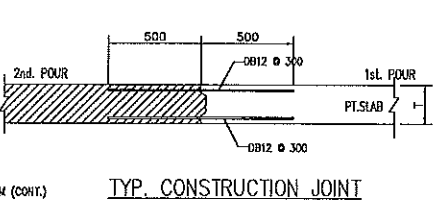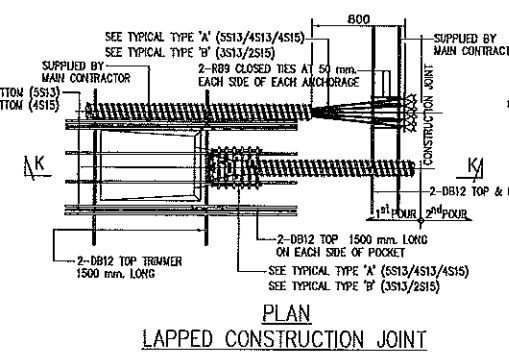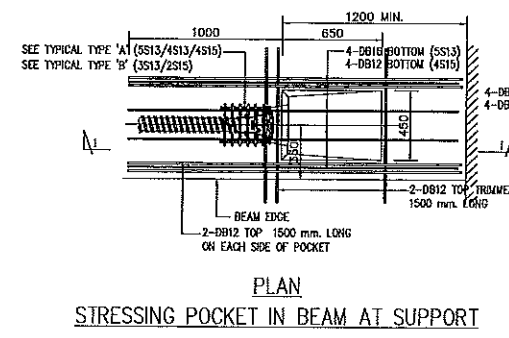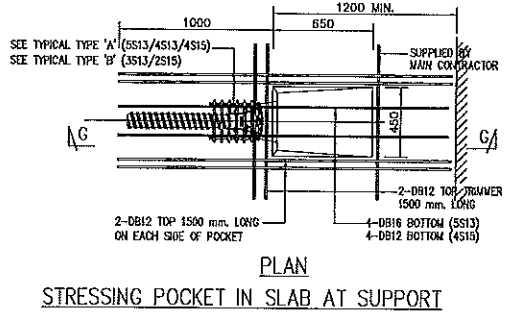

ผู้ช่วยศาสตราจารย์ วิโรจน์ ลิ้มไขแสง
 อธิการบดีมหาวิทยาลัยเทคโนโลยีราชมงคลอีสาน

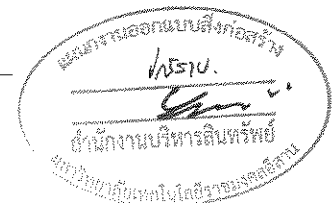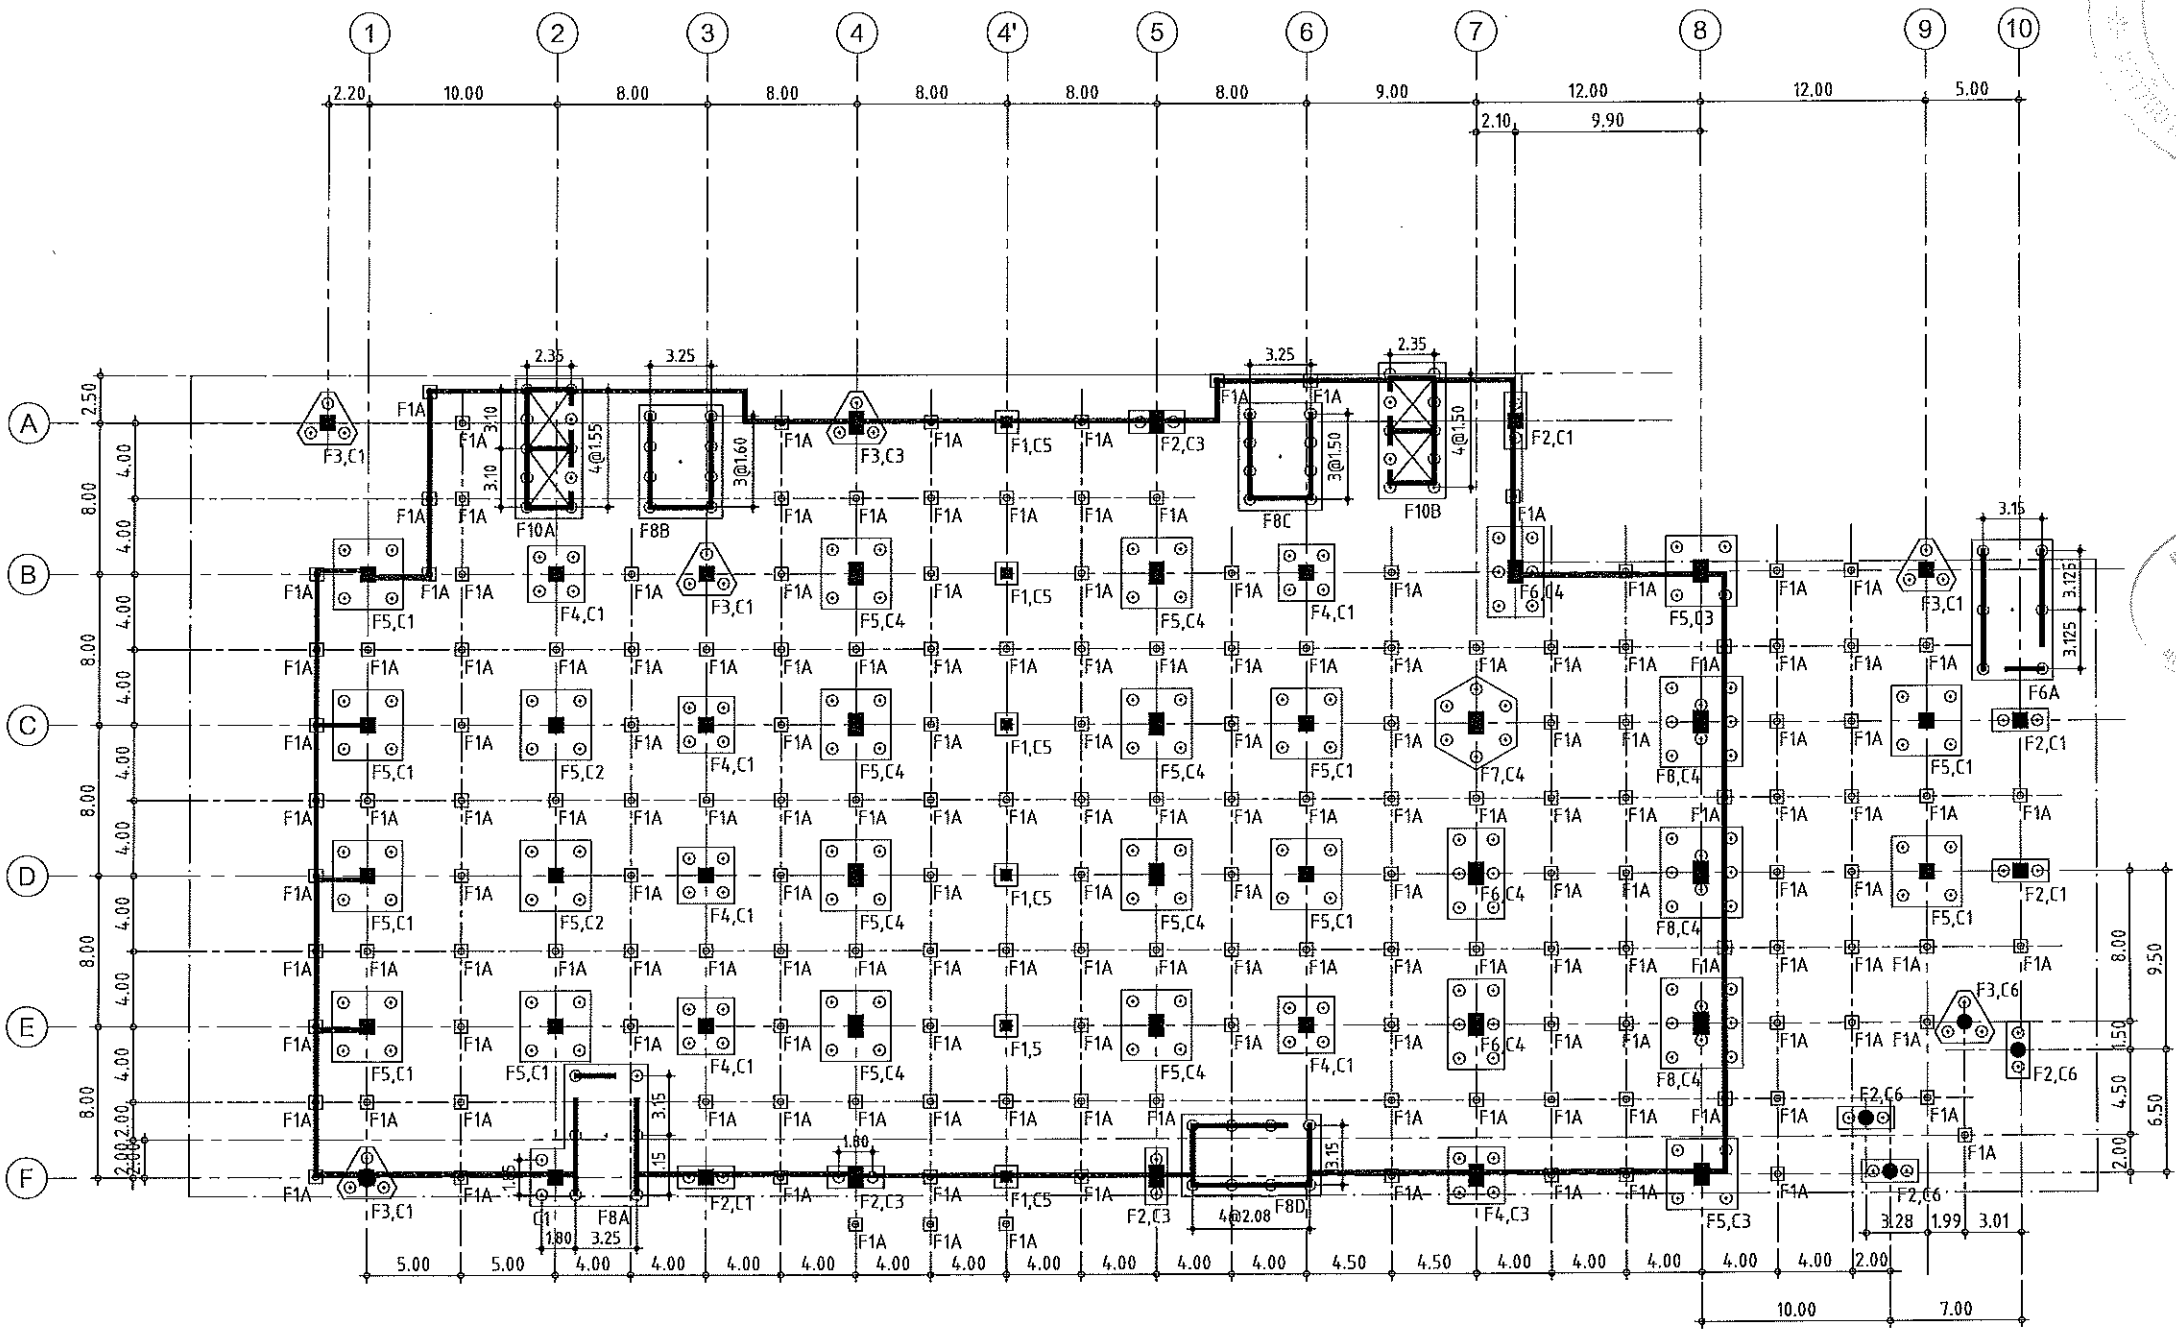


แปลนฐานราก
 มาตรฐาน 1:400

หมายเหตุ
 1 - ระยะขอบอาคารเสากินออกไป ต้องรอบแบบสถาปัตย์ ยืนยันก่อน
 2 - มี Tank น้ำวางบนดาดฟ้า ต้องรอบแบบสถาปัตย์ แกะไขก่อน




ผู้ช่วยศาสตราจารย์ วิโรจน์ ลิ้มไขแสง A1=1 : 200
 อธิการบดีมหาวิทยาลัยเทคโนโลยีราชมงคลธัญบุรี A3=1 : 400

JOB NO. RNS-5907	
PROJECT โครงการออกแบบอาคารเรียนรวม และปฏิบัติการวิชาชีพ	
OWNER มหาวิทยาลัยราชภัฏวชิรญาณ วิทยาเขตขอนแก่น	
LOCATION มหาวิทยาลัยราชภัฏวชิรญาณ วิทยาเขตขอนแก่น	
DESIGN TEAM	
	
RENOVATE SPACE CO.,LTD	
449 SUKHUMVIT 63 (EKKAMAI 2) KLONGTONNAU WATTANA 10110 Tel. (66 2) 711 - 5537 Fax. (66 2) 711 - 5763 E-MAIL : info@space.co.th Web Site : www.space.co.th	
ARCHITECTS DESIGNERS	SIGNATURE
คุณไพ ภาณุพงศ์ n-6R7228	
INTERIOR DESIGNERS	SIGNATURE
LANDSCAPE DESIGNERS	SIGNATURE
STRUCTURAL ENGINEERS	SIGNATURE
เชาวน์ ธีรานุศักดิ์ 211873	๒๑๑๗
CIVIL ENGINEERS	SIGNATURE
เชาวน์ ธีรานุศักดิ์ ๕11924	
เชาวน์ ธีรานุศักดิ์ ๓๕1503	
ELECTRIC ENGINEERS	SIGNATURE
นิวัฒน์ ศงษ์สุทัศน์ ๓๕825	
MECHANIC ENGINEERS	SIGNATURE
ปัญญา รุ่งโรจน์ ๓๕2813	
SANITARY ENGINEERS	SIGNATURE
นิพนธ์ วิเศษชัยสิทธิ์ ๓๕48	
วิมล อภรณ์ ๓๕169	
REVISIONS	DATE
เอกสารสำหรับเบ็งบวทที่ 2	
DRAWING TITLE	SCALE
แปลนฐานราก	
DRAWN R-SPACE STAFF	DRAWING NO.
CHECKED	ST-101
APPROVED	TOTAL
DATE 26/04/59	
FILE: -	
Notes This Drawing is Copyrighted. All Contractors must check all dimensions on site. Only figured dimensions and grid sizes are to be worked from. Discrepancies must be reported immediately to the Architect or Engineer concerned before proceeding.	



JOB NO. RNS-5907
 PROJECT
 โครงการออกแบบอาคารเรียนรวม
 และปฏิบัติการวิชาชีพ
 OWNER
 มหาวิทยาลัยราชภัฏวชิรเวศน์
 วิทยาเขตขอนแก่น
 LOCATION
 มหาวิทยาลัยราชภัฏวชิรเวศน์
 วิทยาเขตขอนแก่น
 DESIGN TEAM
renovatespace
 ARCHITECTURE • INTERIOR • EXHIBITION • RENOVATION
 RENOVATE SPACE CO.,LTD
 449 SUKHUMVIT 63 (EKKAMA) 2 | KLONGTONNAU WATTANA 10110
 Tel. (66 2) 711 - 5537 Fax. (66 2) 711 - 5753
 E-MAIL : info@space.co.th Web Site : www.space.co.th

ARCHITECTS DESIGNERS	SIGNATURE
สุทิน ทัศนศิลป์ ก-402228	
INTERIOR DESIGNERS	SIGNATURE
LANDSCAPE DESIGNERS	SIGNATURE
STRUCTURAL ENGINEERS	SIGNATURE
ณัฐกร ธีรานุวัฒน์ 201873	ณัฐกร ธีรานุวัฒน์
CIVIL ENGINEERS	SIGNATURE
ณัฐกร ธีรานุวัฒน์ ศปช.624	
ณัฐกร ธีรานุวัฒน์ ศปช.1503	
ELECTRIC ENGINEERS	SIGNATURE
ไพรัช ธีรานุวัฒน์ 201825	
MECHANIC ENGINEERS	SIGNATURE
ณัฐกร ธีรานุวัฒน์ ศก.2813	
SANITARY ENGINEERS	SIGNATURE
ณัฐกร ธีรานุวัฒน์ ศก.48	
ณัฐกร ธีรานุวัฒน์ ศก.195	

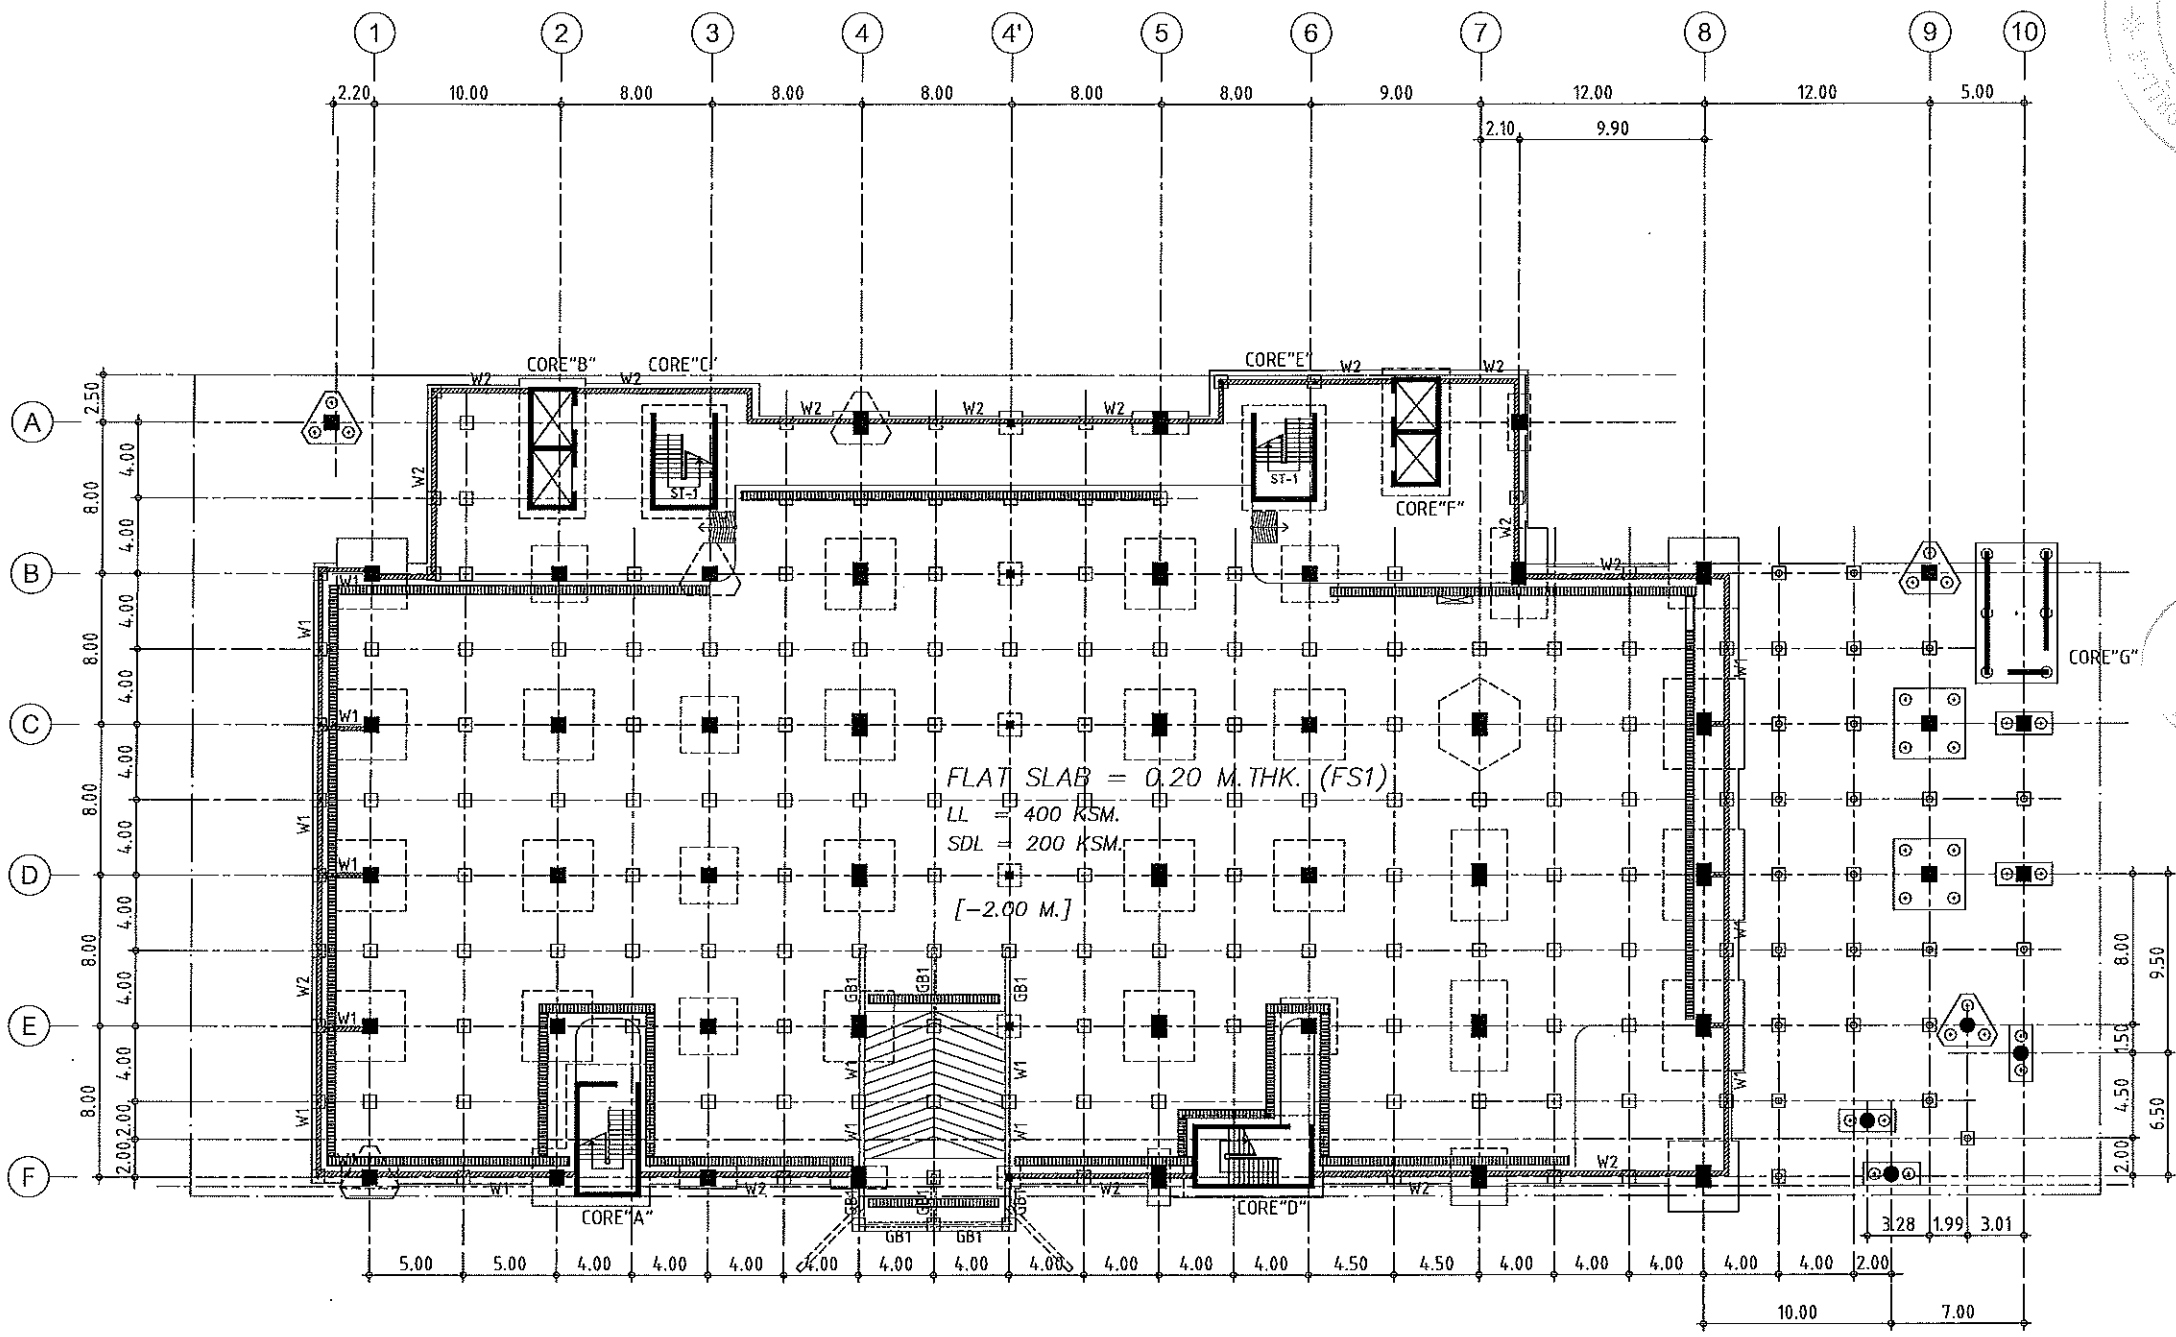

แปลนพื้นชั้นจอดรถ (RC.FLAT SLAB)
 มาตรฐาน 1: 400



NOTE :
 FLAT SLAB = 0.20 M. THK. (เทปมาตรฐานรากอาคาร)
 FS1 = DB16mm. @ 0.15# TOP
 DB16mm. @ 0.15# BOTTOM
 GS = 120 mm. THK. (พื้นเทปดิน)
 DB12 @ 150# TOP & BOTTOM.

ผู้ช่วยศาสตราจารย์ วิโรจน์ สิมโซแสง
 อธิการบดีมหาวิทยาลัยเทคโนโลยีราชมงคลอีสาน

เอกสารสำหรับเบ็งบวดที่ 2

DRAWING TITLE	SCALE
แปลนพื้นชั้นจอดรถ	
DRAWN R-SPACE STAFF	DRAWING NO.
CHECKED	ST-102
APPROVED	
DATE 26 / 04 / 59	TOTAL
FILE : -	

Notes
 This Drawing is Copyrighted. All Contractors must check all dimensions on site. Only figured dimensions and grid lines are to be worked from. Discrepancies must be reported immediately to the Architect or Engineer concerned before processing.

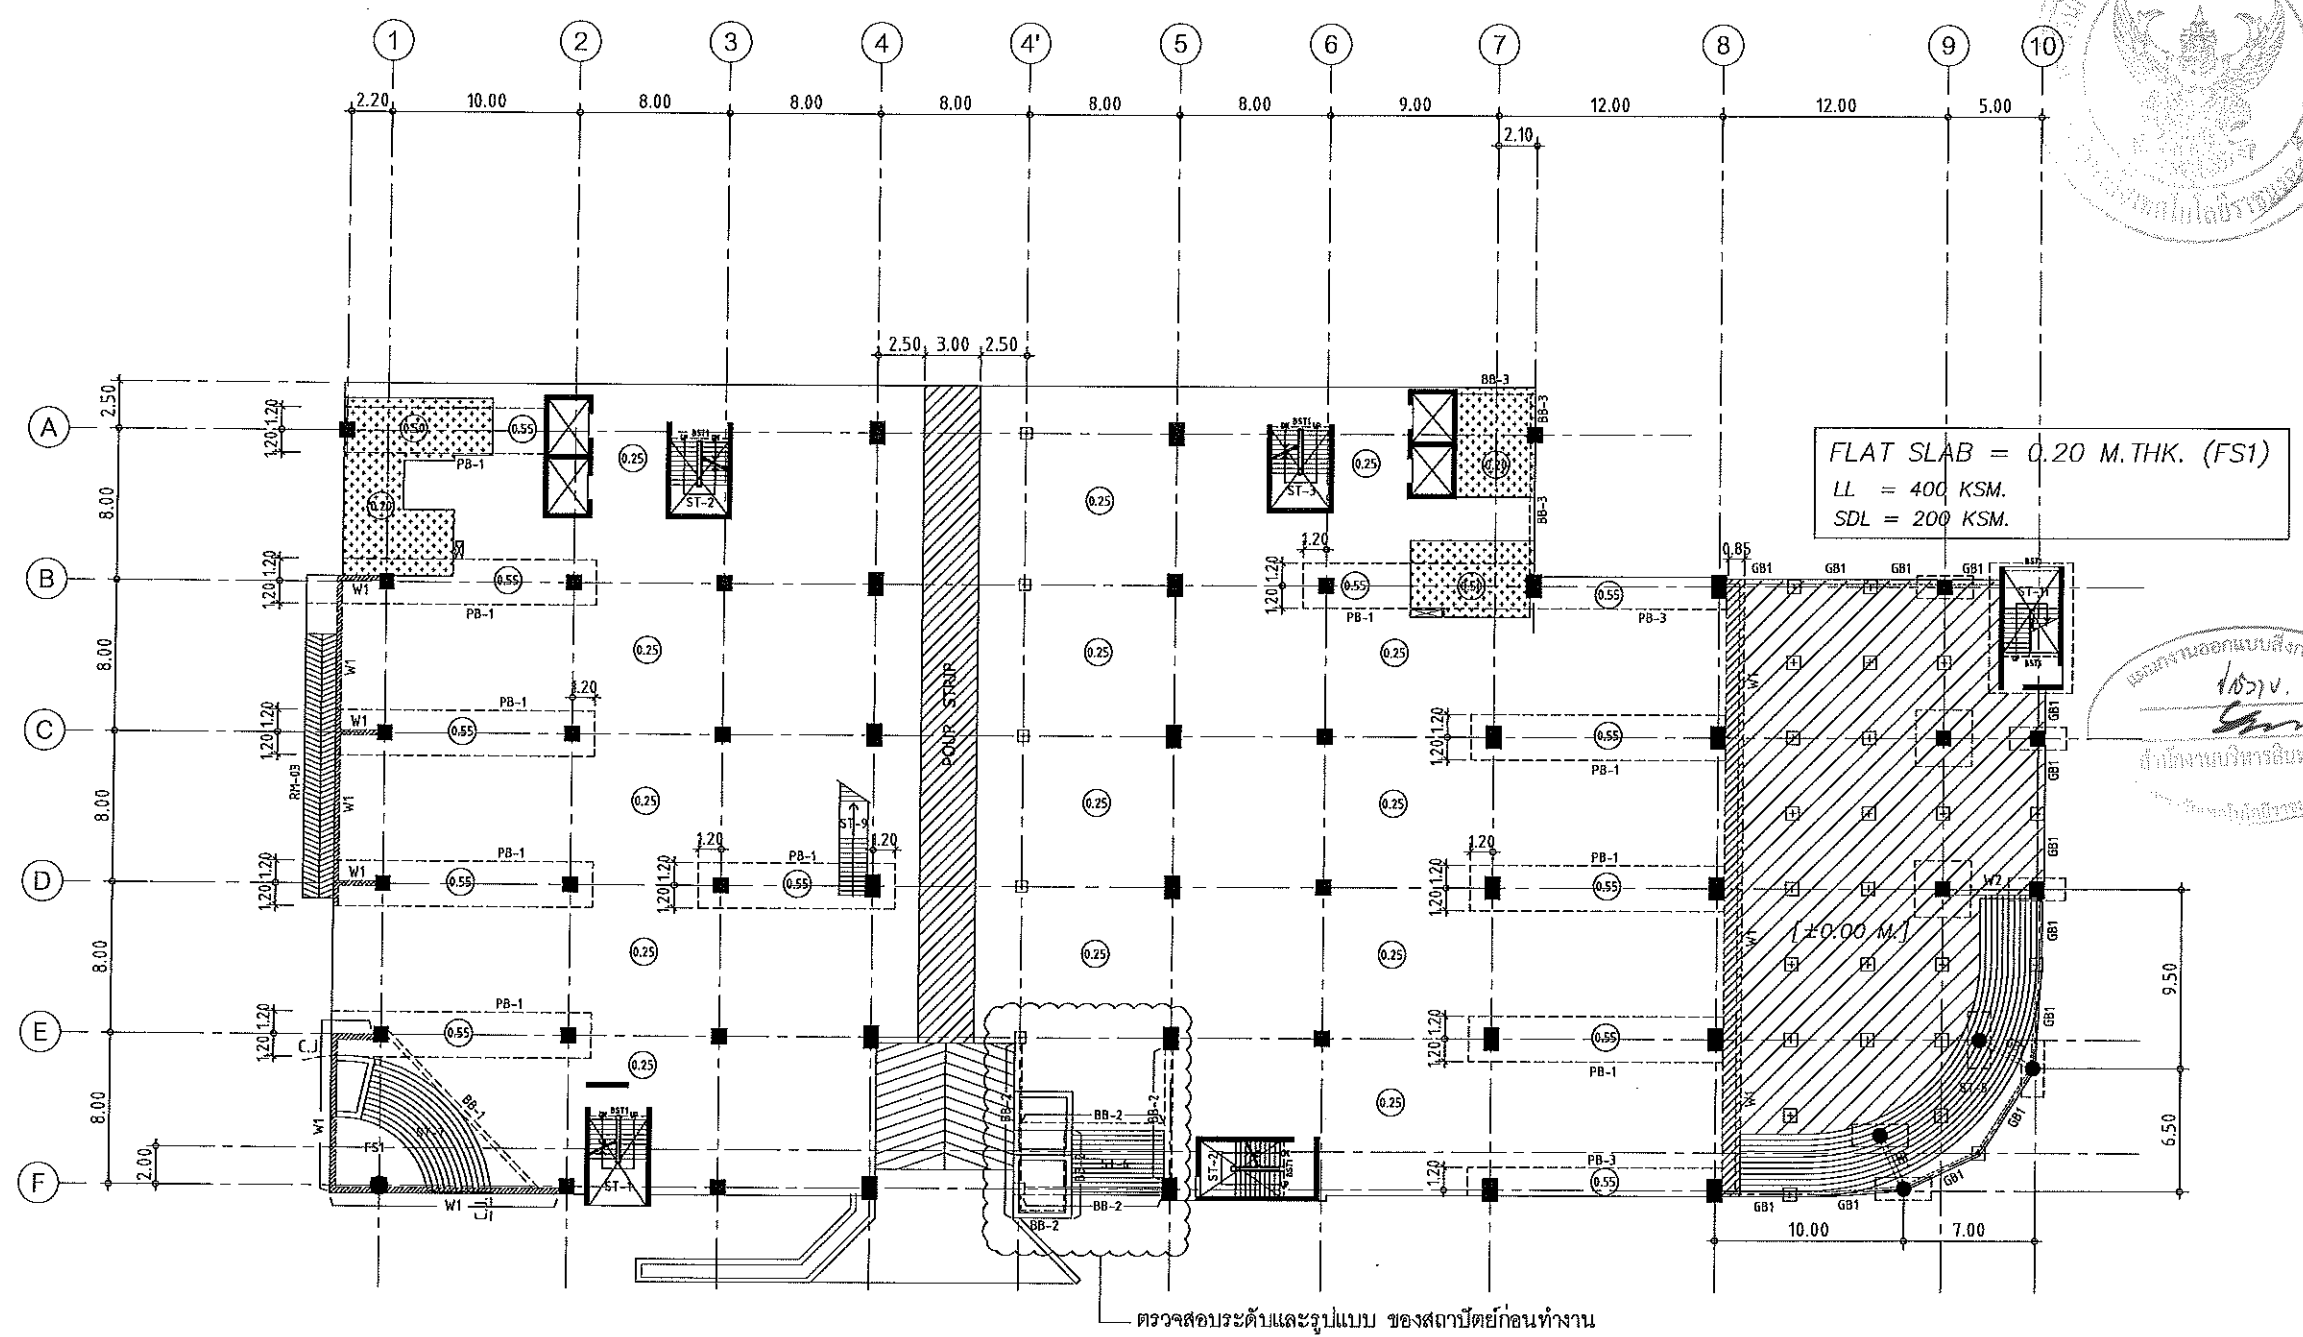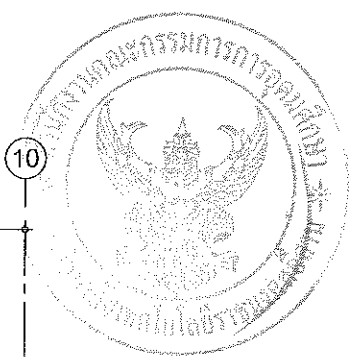

FLAT SLAB = 0.20 M. THK. (FS1)
LL = 400 KSM.
SDL = 200 KSM.

แผนผังออกแบบสิ่งก่อสร้าง
1027/ง.
สำนักงานบริหารอสังหาริมทรัพย์
บริษัท สถาปนิก/ผู้ออกแบบสถาปัตย์

แปลนพื้นที่ชั้นที่ 1
มาตราส่วน 1:400

- NOTES:
- ALL DIMENSIONS ARE IN METER (m).
 - LOADING

 - THICKNESS OF SLABS ARE GIVEN IN ○.
 - PROFILE OF TENDON MEASURED FROM SOFFIT OF SLAB.
 - RC. STRUCTURE
 - DROP 0.05 m.

JOB NO. RNS-5907

PROJECT
โครงการออกแบบอาคารเรียนรวม
และมโหฬารวิทยาลัย

OWNER
มหาวิทยาลัยราชภัฏวชิรญาณ
วิทยาเขตขอนแก่น

LOCATION
มหาวิทยาลัยราชภัฏวชิรญาณ
วิทยาเขตขอนแก่น

DESIGN TEAM

renovatespace
ARCHITECTURE • INTERIOR • EXHIBITION • RENOVATION

RENOVATE SPACE CO.,LTD
449 SUKHUMVIT 63 (EKKAMAI 2) KLONGTONNAU WATTANA 10110
Tel. (66 2) 711- 5837 Fax. (66 2) 711- 5763
E-MAIL : info@renovatespace.co.th Web Site : www.rspace.co.th

ARCHITECTS DESIGNERS	SIGNATURE
สุชาติ ชาญศิลป์ ก-617228	
INTERIOR DESIGNERS	SIGNATURE
LANDSCAPE DESIGNERS	SIGNATURE
STRUCTURAL ENGINEERS	SIGNATURE
ชวินทร์ วิญญูพิศดา กช1873	ชวินทร์
CIVIL ENGINEERS	SIGNATURE
เนียงศักดิ์ จรุงพรชัย กช1924	
เนียงศักดิ์ จรุงพรชัย กช1503	
ELECTRIC ENGINEERS	SIGNATURE
ไพรัช สอนสุจินตนา กชก825	
MECHANIC ENGINEERS	SIGNATURE
วิญญู จันทิพนธ์ กช2813	
SANITARY ENGINEERS	SIGNATURE
ณรงค์ จันทิพนธ์ กช148	
วิภา ขวรงค์ กช169	
REVISIONS	DATE

เอกสารสำหรับเบ็งวดที่ 2

DRAWING TITLE	SCALE
แปลนพื้นที่ชั้นที่ 1	
DRAWN R-SPACE STAFF	DRAWING NO.
CHECKED	ST-103
APPROVED	TOTAL
DATE 26/04/59	


ผู้ช่วยศาสตราจารย์ วิโรจน์ ลิมไชแสง
อธิการบดีมหาวิทยาลัยเทคโนโลยีราชมงคลธัญบุรี

Notes
This Drawing is Copyrighted. All Contractors must check all dimensions on site.
Only figured dimensions and grid lines are to be worked from. Discrepancies
must be reported immediately to the Architect or Engineer concerned
before proceeding.



JOB NO. RNS-5907
 PROJECT
 โครงการออกแบบอาคารเรียนรวม
 และปฏิบัติการวิชาชีพ
 OWNER
 มหาวิทยาลัยราชภัฏวชิรเวศน์
 วิทยาเขตขอนแก่น
 LOCATION
 มหาวิทยาลัยราชภัฏวชิรเวศน์
 วิทยาเขตขอนแก่น
 DESIGN TEAM



RENOVATE SPACE CO.,LTD
 449 SURKHUMVIT 63 (EKKAMAI 21) KLONGSTONNAU WATTANA 10110
 Tel. (66 2) 711 - 6637 Fax. (66 2) 711 - 5785
 E-MAIL : info@space.co.th Web Site : www.space.co.th

ARCHITECTS DESIGNERS SIGNATURE

ผู้จัดทำ ทัศนพงศ์ ก-คท7228

INTERIOR DESIGNERS SIGNATURE

LANDSCAPE DESIGNERS SIGNATURE

STRUCTURAL ENGINEERS SIGNATURE

คณิศร ธีรพันธุ์ธนา ฐ11873

CIVIL ENGINEERS SIGNATURE

เชษฐศักดิ์ ขอนนชัย ฐ15924

เชษฐศักดิ์ ขอนนชัย ฐ15503

ELECTRIC ENGINEERS SIGNATURE

ไพรัช ทองปัญญา ฐ1825

MECHANIC ENGINEERS SIGNATURE

ปิฎก ชินทวีผล ฐ1813

SANITARY ENGINEERS SIGNATURE

ณรงค์ ชาติรุ่งโรจน์ ฐ48

วิเชียร ทรัพย์ ฐ159

REVISIONS DATE

เอกสารสำหรับเบ็งบวดที่ 2

DRAWING TITLE SCALE

แปลนพื้นที่ 1 (ลวดอัดแรง)

DRAWN R-SPACE STAFF DRAWING NO.


CHECKED ST-104

APPROVED

DATE 26/04/59 TOTAL

FILE :

Notes
 This Drawing is Copyrighted. All Contractors must check all dimensions on site.
 Only figured dimensions and grid lines are to be worked from. Discrepancies
 must be reported immediately to the Architect or Engineer concerned
 before proceeding.

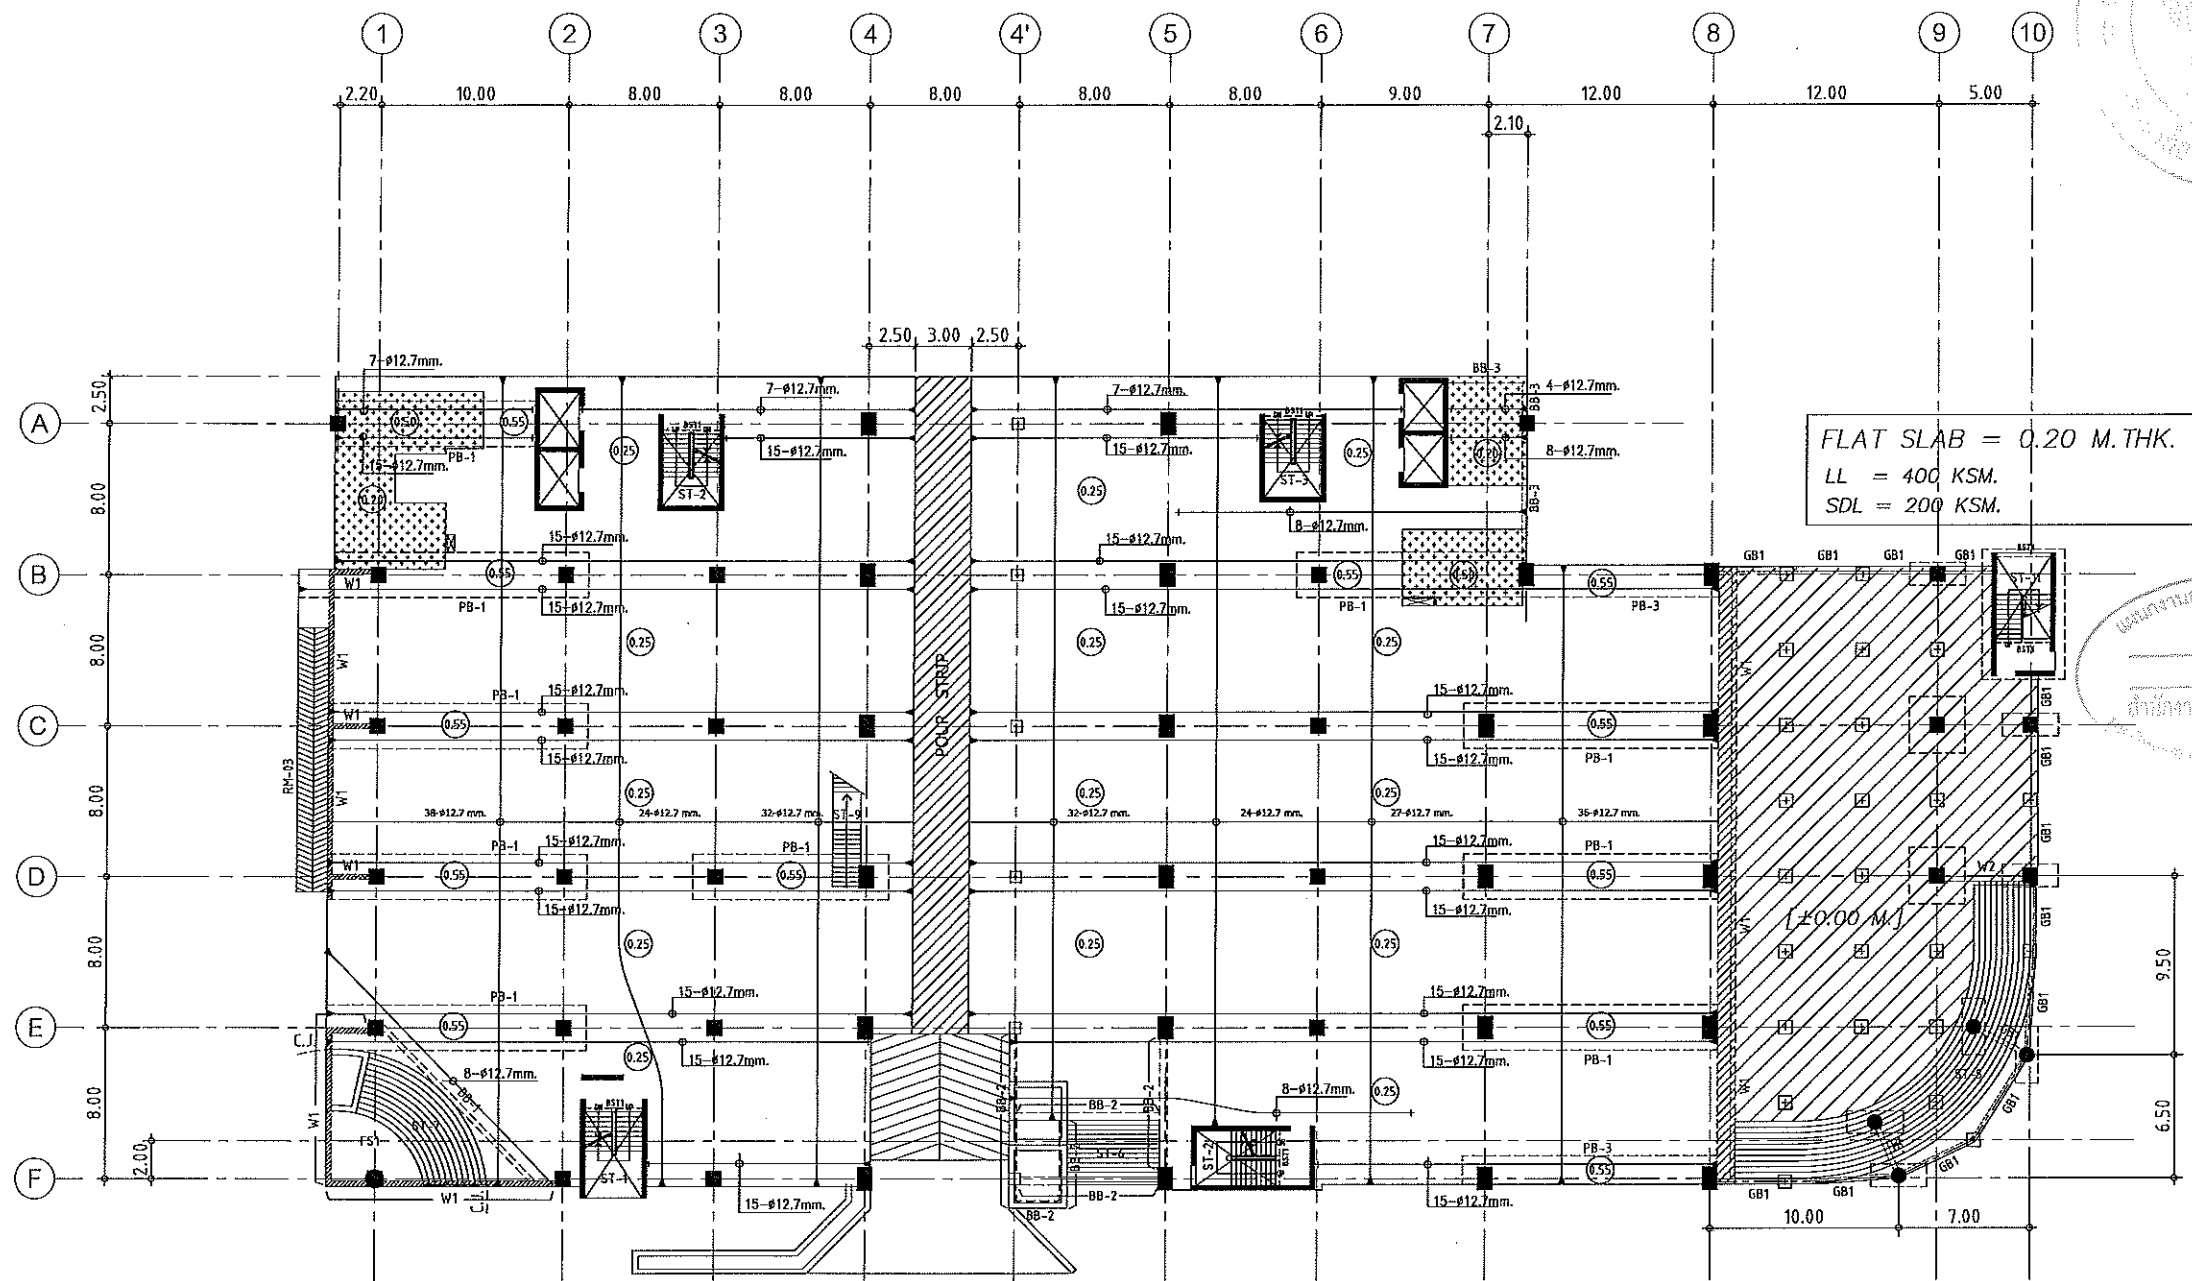

FLAT SLAB = 0.20 M. THK. (FS1)
 LL = 400 KSM.
 SDL = 200 KSM.

แผนงานออกแบบสิ่งก่อสร้าง
 โครงสร้าง
 สำนักงานบริหารพิเศษ
 มหาวิทยาลัยเทคโนโลยีราชมงคลธัญบุรี

แปลนลวดอัดแรงพื้นที่ 1
 มาตรฐาน 1:400

- NOTES:
- ALL DIMENSIONS ARE IN METER (m.)
 - LOADING
 LL. = 400 kg/m.²
 SDL. = 200 kg/m.²
 - THICKNESS OF SLABS ARE GIVEN IN ○.
 - PROFILE OF TENDON MEASURED FROM SOFFIT OF SLAB.
 - RC. STRUCTURE
 - DROP 0.05 m.

ผู้ช่วยศาสตราจารย์ วิโรจน์ ลิ้มไขแสง
 อธิการบดีมหาวิทยาลัยเทคโนโลยีราชมงคลธัญบุรี





RENOVATE SPACE CO.,LTD

449 SUCNUMVIT 63 (EKKAMAI 2) KLONGTONNAU WATTANA 10110
Tel. (66 2) 711 - 6837 Fax. (66 2) 711 - 5763
E-MAIL : info@space.co.th Web Site : www.space.co.th

ARCHITECTS DESIGNERS SIGNATURE

ผู้พิมพ์ ฤทธิพันธ์ น-407228

INTERIOR DESIGNERS SIGNATURE

LANDSCAPE DESIGNERS SIGNATURE

STRUCTURAL ENGINEERS SIGNATURE

อินันท์ ธีรกุลวัฒนา 161873 02-211

CIVIL ENGINEERS

เมธีศักดิ์ ขุนนทชัย 485624

เมธีศักดิ์ ขุนนทชัย 161503

ELECTRIC ENGINEERS

โกวิท ทองสุกวัฒนา 161825

MECHANIC ENGINEERS




ปัญญา จันทร์พวง 482613

SANITARY ENGINEERS

ณรงค์ วิชาญเกียรติ 4846

วิทย์ ทรัพย์ 161189

REVISIONS DATE

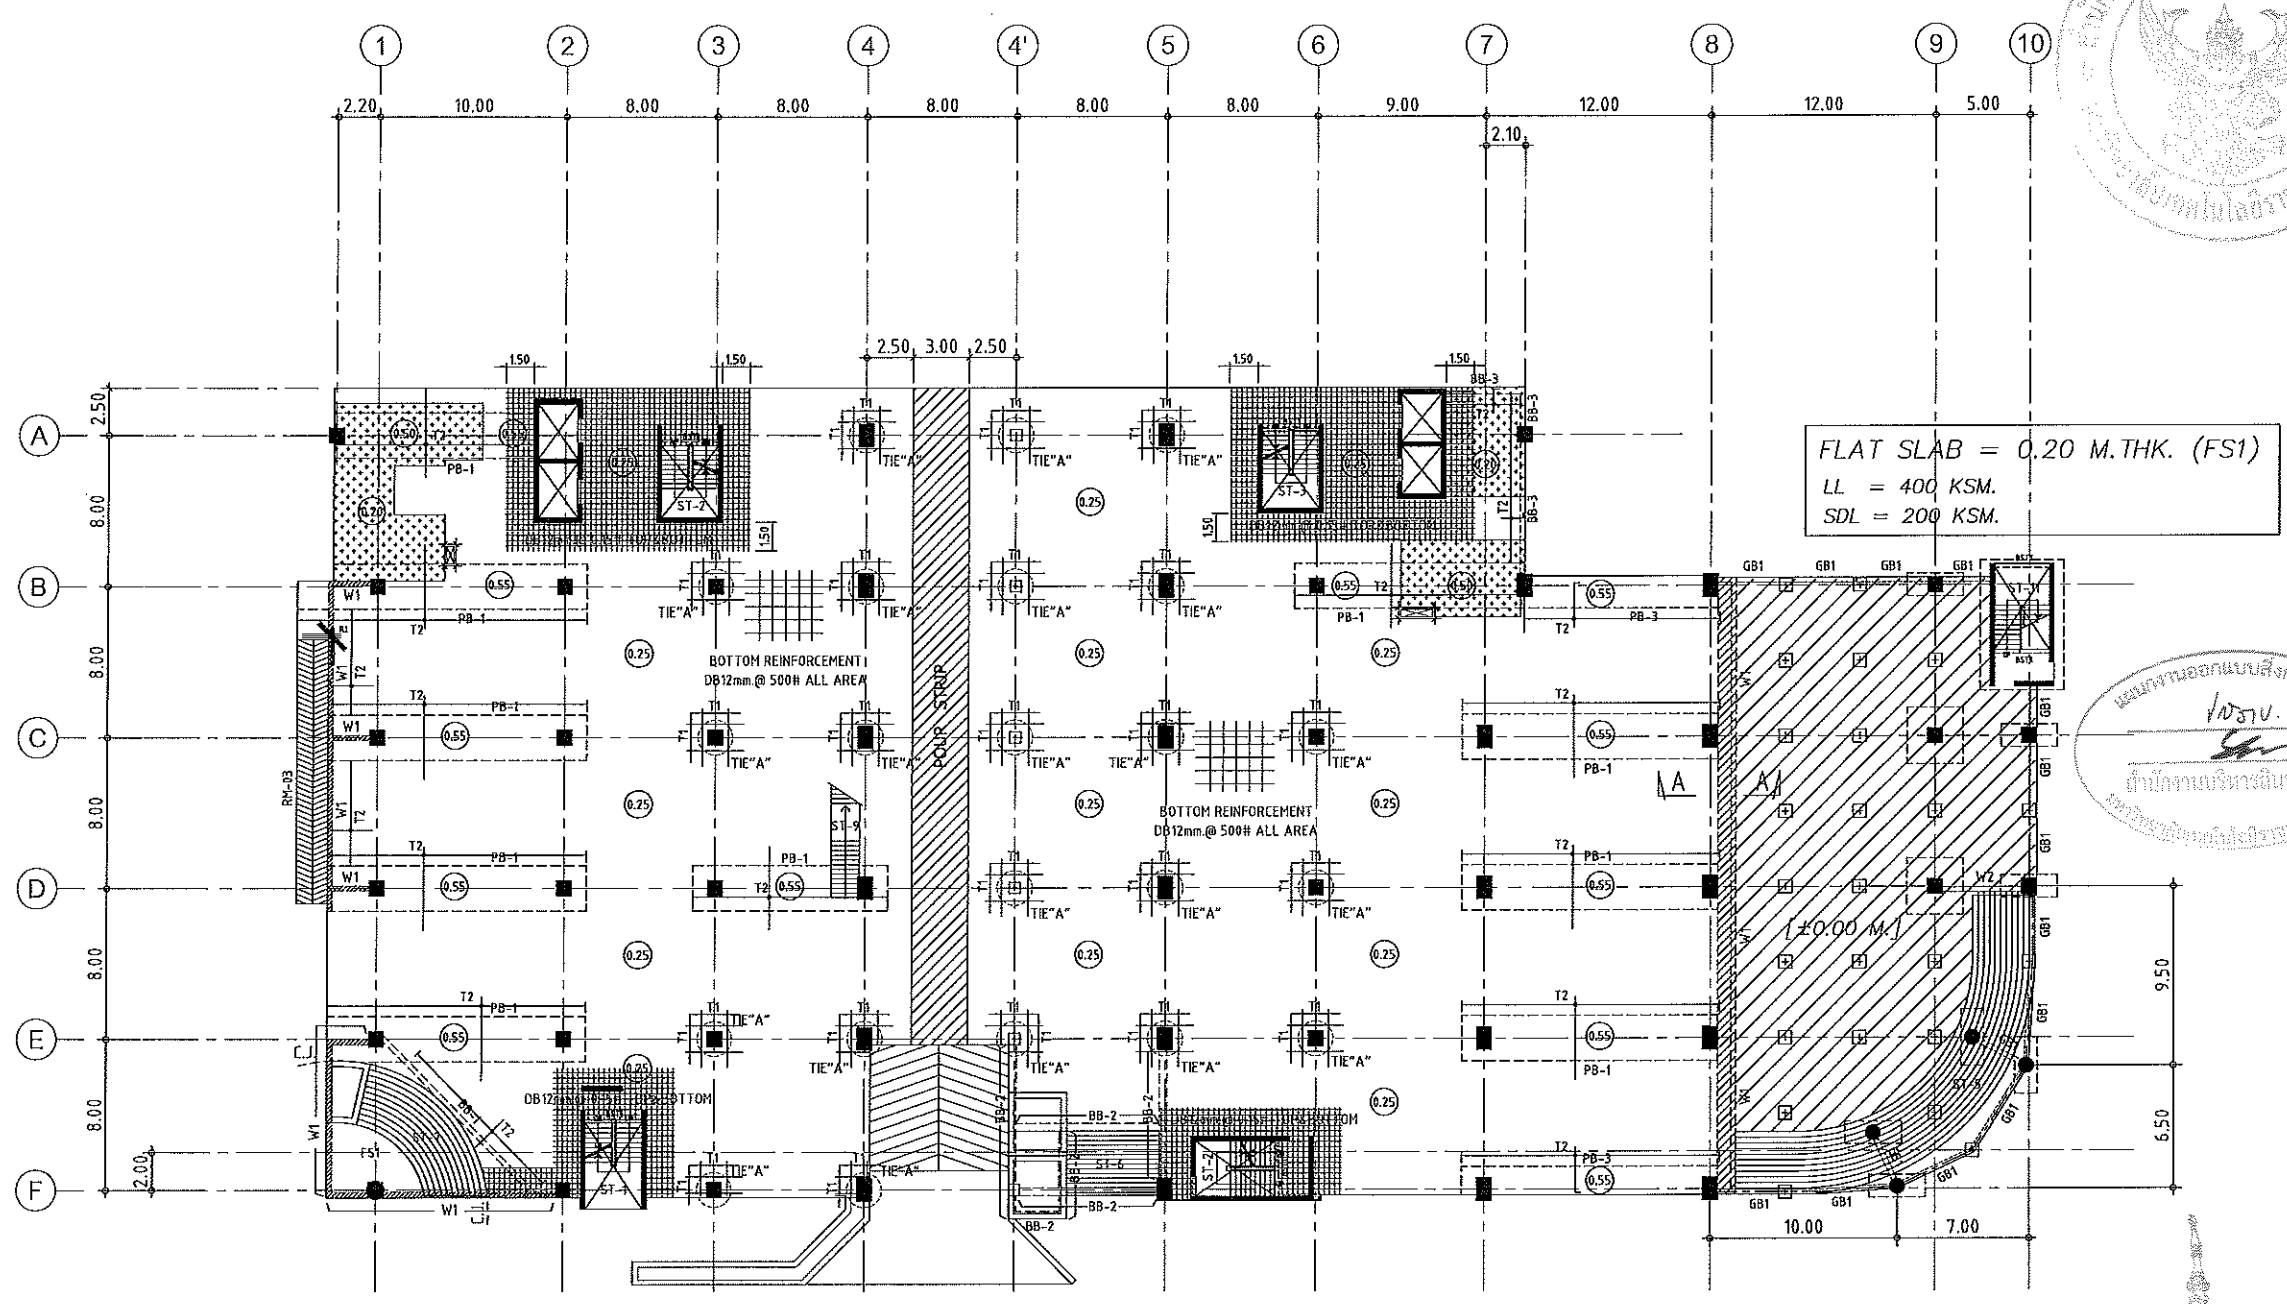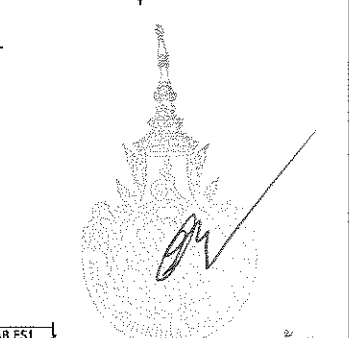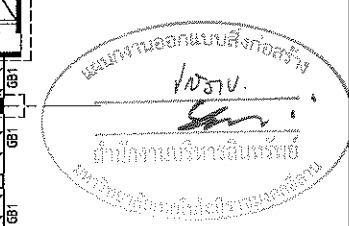

FLAT SLAB = 0.20 M.THK. (FS1)
LL = 400 KSM.
SDL = 200 KSM.

แปลนเหล็กเสริมพื้นที่ 1
มาตราส่วน 1:400

TOP REINFORCEMENT


NAME	DETAIL	LENGTH & SHAPE
T1	15-DB12mm. @ 0.10	1500 1500 1500 10.15
T2	DB12mm. @ 0.20	1000 1000 1000 10.15

BOTTOM REINFORCEMENT
DB12mm. @500m.# TYPICAL ALL AREA
R1 = 3-DB20mm.@100 (T&B) ; L=2.00 m.

หมายเหตุ :
-ช่องที่ตำแหน่งเสาให้เปลี่ยนเป็นฝัง SLEEVE แทนทั้งหมด
-ห้องน้ำและระเบียง ลดระดับ 0.05 ม.

- NOTES:
- ALL DIMENSIONS ARE IN METER (m.)
 - LOADING

□	LL. = 400 kg/m ²
□	SDL. = 200 kg/m ²
 - THICKNESS OF SLABS ARE GIVEN IN ○.
 - PROFILE OF TENDON MEASURED FROM SOFFIT OF SLAB.
 - ▨ RC. STRUCTURE
 - DROP 0.05 m.

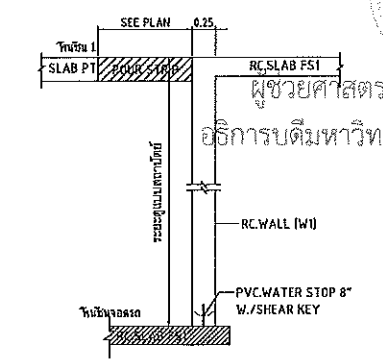

SECTION A-A
SCALE NTS.


ผู้ช่วยศาสตราจารย์ วิโรจน์ ลิ้มไขแสง เอกสารสำหรับเบ็งบงกตที่ 2

อธิการบดีมหาวิทยาลัยเทคโนโลยีราชมงคลธัญบุรี

แปลนพื้นที่ 1 (เหล็กเสริมพื้น)

DRAWN R-SPACE STAFF	DRAWING NO.
CHECKED	ST-105
APPROVED	TOTAL
DATE 26/04/59	


Notes
This Drawing is Copyrighted. All Contractors must check all dimensions on site. Only figured dimensions and grid lines are to be worked from. Discrepancies must be reported immediately to the Architect or Engineer concerned before processing.

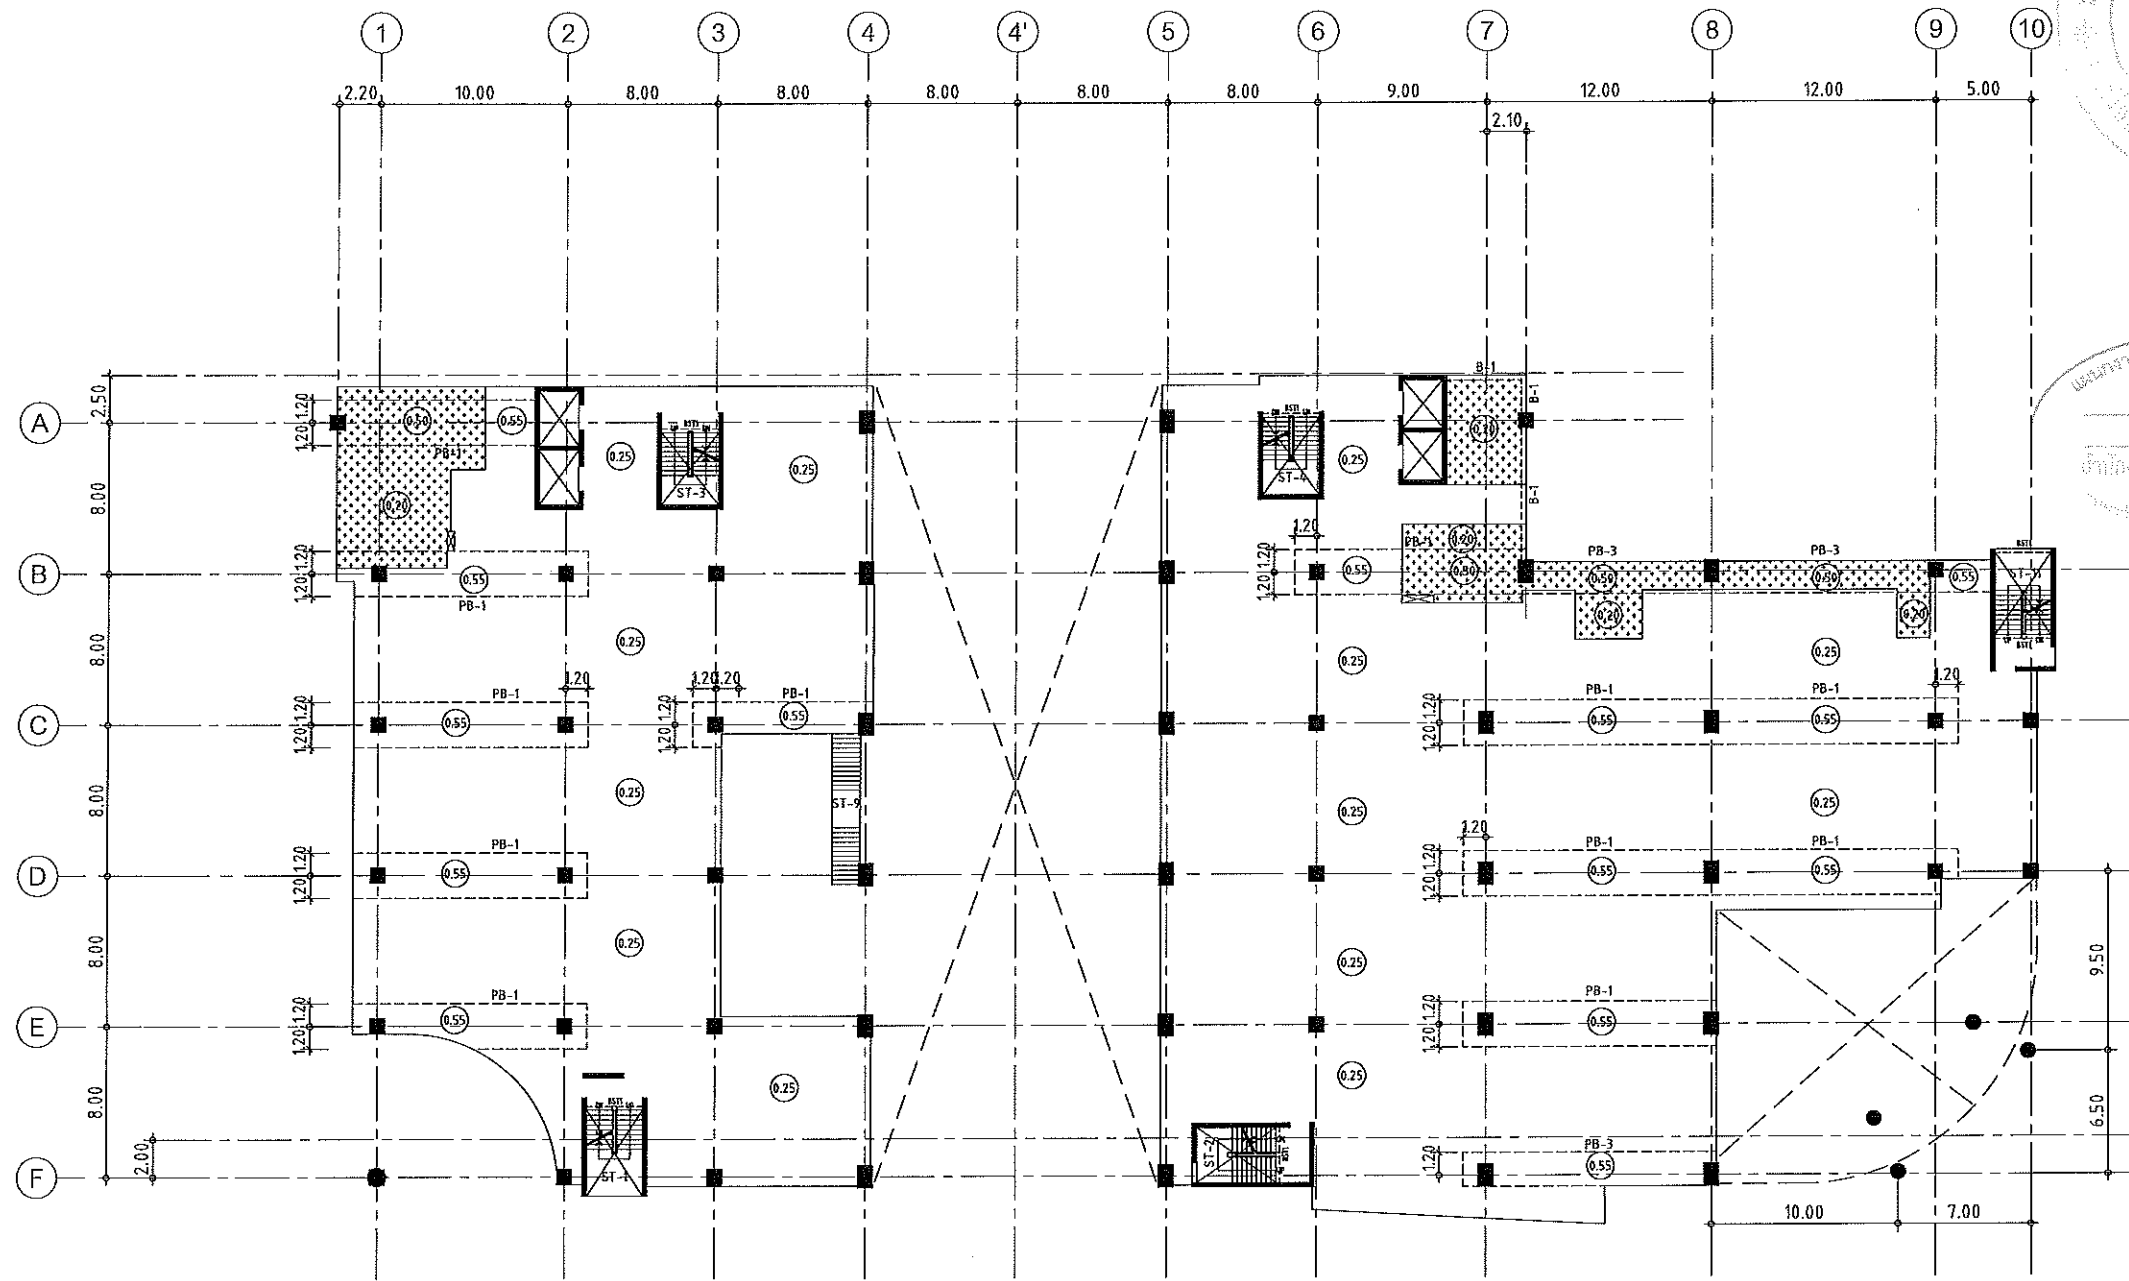

แปลนพื้นชั้นลอย
 มาตรฐาน 1:400

- NOTES:**
- ALL DIMENSIONS ARE IN METER (m.)
 - LOADING
 LL. = 400 kg/m.²
 SDL. = 200 kg/m.²
 - THICKNESS OF SLABS ARE GIVEN IN ○.
 - PROFILE OF TENDON MEASURED FROM SOFFIT OF SLAB.
 - RC. STRUCTURE
 - DROP 0.05 m.

ผู้ช่วยศาสตราจารย์ วิจารณ์ ลิ้มโชแสง
 อธิการบดีมหาวิทยาลัยเทคโนโลยีราชมงคลธัญบุรี

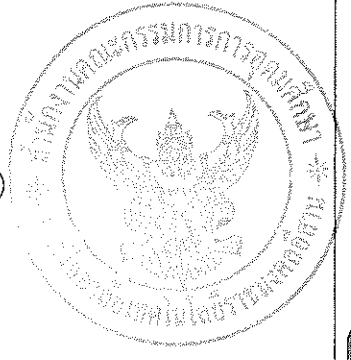


แผนงานออกแบบสิ่งก่อสร้าง
 วิศวกรรม
 ภาควิชาวิศวกรรมโยธา
 มหาวิทยาลัยเทคโนโลยีราชมงคลธัญบุรี

JOB NO. RNS-5807
 PROJECT
 โครงการออกแบบอาคารเรียนรวม
 และปฏิบัติการวิชาชีพ
 OWNER
 มหาวิทยาลัยราชภัฏวชิรเวศน์
 วิทยาเขตขอนแก่น
 LOCATION
 มหาวิทยาลัยราชภัฏวชิรเวศน์
 วิทยาเขตขอนแก่น
 DESIGN TEAM
renovatespace
 ARCHITECTURE • INTERIOR • EXHIBITION • RENOVATION
 RENOVA SPACE CO.,LTD
 449 SUKHUMVIT 63 (EKKAMAI 21) KLONGTONNAU WATTANA 10110
 Tel. (66 2) 711 - 5837 Fax. (66 2) 711 - 5763
 E-MAIL : info@space.co.th Web Site : www.space.co.th


ARCHITECTS DESIGNERS	SIGNATURE
สุทัศน์ วัฒนศิริ ๓-๕๓๗๒๘	
INTERIOR DESIGNERS	SIGNATURE
LANDSCAPE DESIGNERS	SIGNATURE
STRUCTURAL ENGINEERS	SIGNATURE
อินันท์ ธีรคุณชัย ๖๓18๖๓	
CIVIL ENGINEERS	SIGNATURE
ณัฐวัฒน์ จุฬามณีชัย ๕๓๑๖๒๔	
ณัฐวัฒน์ จุฬามณีชัย ๖๓15๐๓	
ELECTRIC ENGINEERS	SIGNATURE
โกวิท วัฒนศิริ ๖๓๑๘๒๕	
MECHANIC ENGINEERS	SIGNATURE
วิญญู วัฒนศิริ ๕๓๑๕๑๓	
SANITARY ENGINEERS	SIGNATURE
ณัฐวัฒน์ จุฬามณีชัย ๕๓๑๕๑๓	
วิญญู วัฒนศิริ ๖๓๑๕๑๓	
REVISIONS	DATE

เอกสารสำหรับเบ็งบงคที่ 2
 DRAWING TITLE SCALE
 แปลนพื้นชั้นลอย
 DRAWN R-SPACE STAFF DRAWING NO.
 CHECKED ST-106
 APPROVED
 DATE 26/04/59 TOTAL
 FILE : -

Notes
 This Drawing is Copyrighted. All Contractors must check all dimensions on site.
 Only figured dimensions and grid lines are to be worked from. Discrepancies
 must be reported immediately to the Architect or Engineer concerned
 before proceeding.

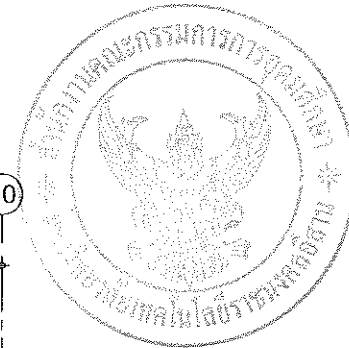

JOB NO. RNS-5907
 PROJECT
 โครงการออกแบบอาคารเรียนรวม
 และปฏิบัติภารกิจการ
 OWNER มหาวิทยาลัยราชภัฏวชิรเวศน์
 วิทยาเขตขอนแก่น
 LOCATION มหาวิทยาลัยราชภัฏวชิรเวศน์
 วิทยาเขตขอนแก่น
 DESIGN TEAM
renovatespace
 ARCHITECTURE • INTERIOR • EXHIBITION • RENOVATION
 RENOVATE SPACE CO.,LTD
 449 SUKHUMVIT 63 (EKKAMAJ 21) KLONGTONNAU WATTANA 10110
 Tel. (66 2) 711 - 6637 Fax. (66 2) 711 - 5763
 E-MAIL : info@space.co.th Web Site : www.space.co.th

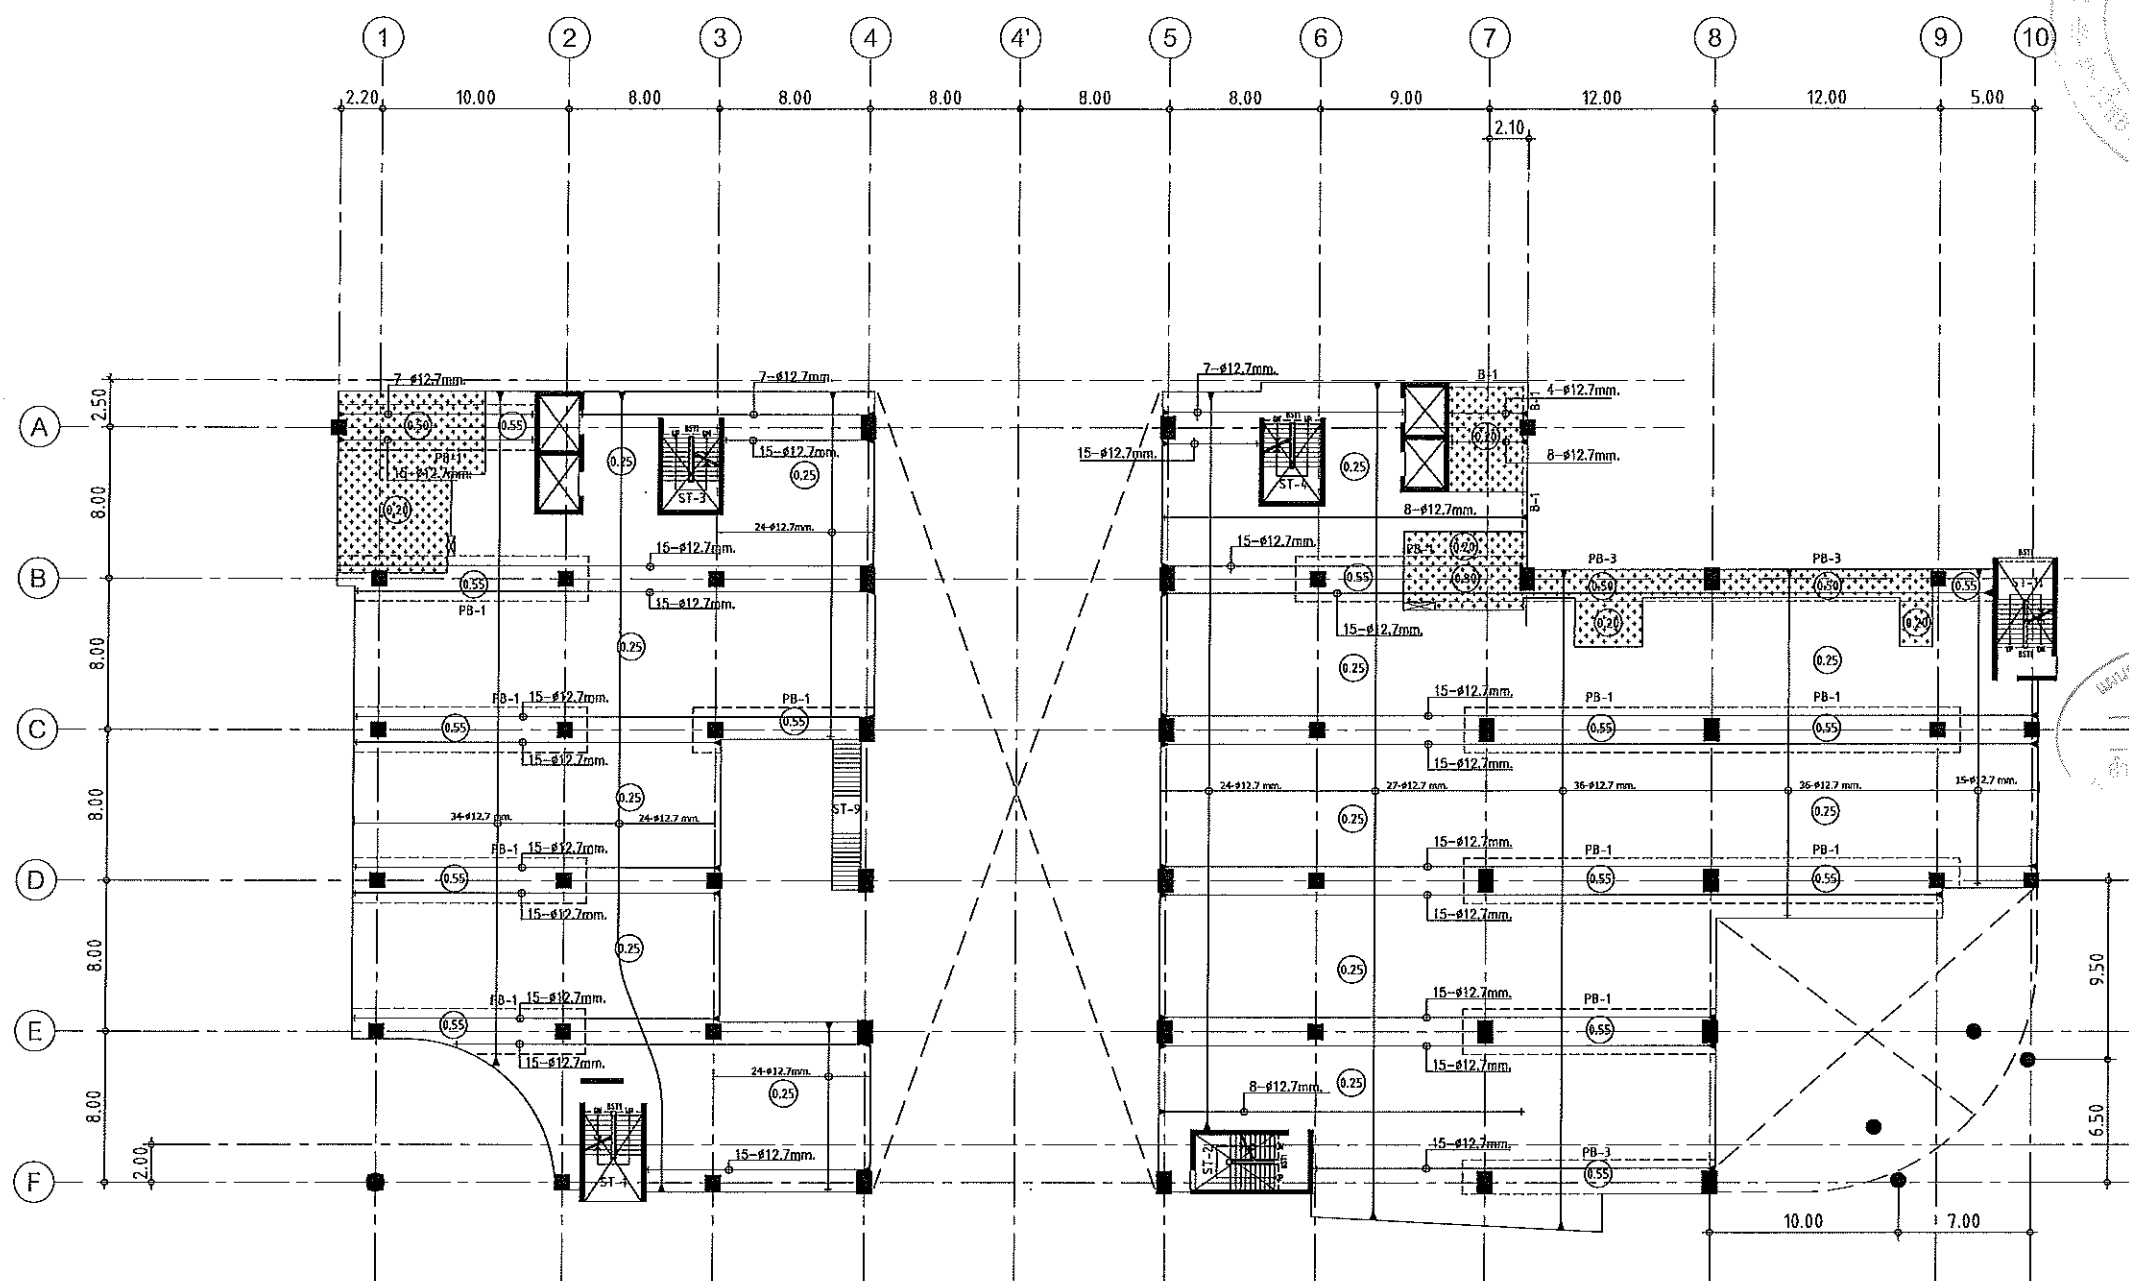

แผนการออกแบบสิ่งก่อสร้าง
 วิศวกรรม
 วิชาวิศวกรรมโยธา
 ภาควิชาวิศวกรรมโยธา

ARCHITECTS DESIGNERS	SIGNATURE
สุวิทย์ ชาญศิลป์ น-กค7228	
INTERIOR DESIGNERS	SIGNATURE
LANDSCAPE DESIGNERS	SIGNATURE
STRUCTURAL ENGINEERS	SIGNATURE
ฉันทิณี ธีรวิทย์ นค11873	ฉันทิณี
CIVIL ENGINEERS	SIGNATURE
ณัฐพงศ์ อนุพงษ์ นค18924	
ณัฐพงศ์ อนุพงษ์ นค11663	
ELECTRIC ENGINEERS	SIGNATURE
ไพรัช ทองสุกวัฒนา นค1825	
MECHANIC ENGINEERS	SIGNATURE
ปิฎก ชินวิทย์ นค2613	
SAHITARY ENGINEERS	SIGNATURE
บรรด วัชรพงษ์ นค48	
วิภา อภรณ์ นค169	
REVISIONS	DATE

แปลนลวดอัดแรงพื้นชั้นลอย
 มาตรฐาน 1:400


NOTES:
 1. ALL DIMENSIONS ARE IN METER (m.)
 2. LOADING
 LL. = 400 kg/m.²
 SDL. = 200 kg/m.²
 3. THICKNESS OF SLABS ARE GIVEN IN ○.
 4. PROFILE OF TENDON MEASURED FROM SOFFIT OF SLAB.
 5. RC. STRUCTURE
 6. DROP 0.05 m.

ผู้ช่วยศาสตราจารย์ วิโรจน์ สัมโงแสง
 อธิการบดีมหาวิทยาลัยเทคโนโลยีราชมงคลธัญบุรี

เอกสารสำหรับเบ็งบวดที่ 2

DRAWING TITLE	SCALE
แปลนพื้นชั้นลอย (ลวดอัดแรง)	
DRAWN	DRAWING NO.
R SPACE STAFF	ST-107
CHECKED	APPROVED
DATE	TOTAL
26/04/59	
FILE:	

Notes
 This Drawing is Copyrighted. All Contractors must check all dimensions on site.
 Only agreed dimensions and grid lines are to be worked from. Discrepancies
 must be reported immediately to the Architect or Engineer concerned
 before proceeding.

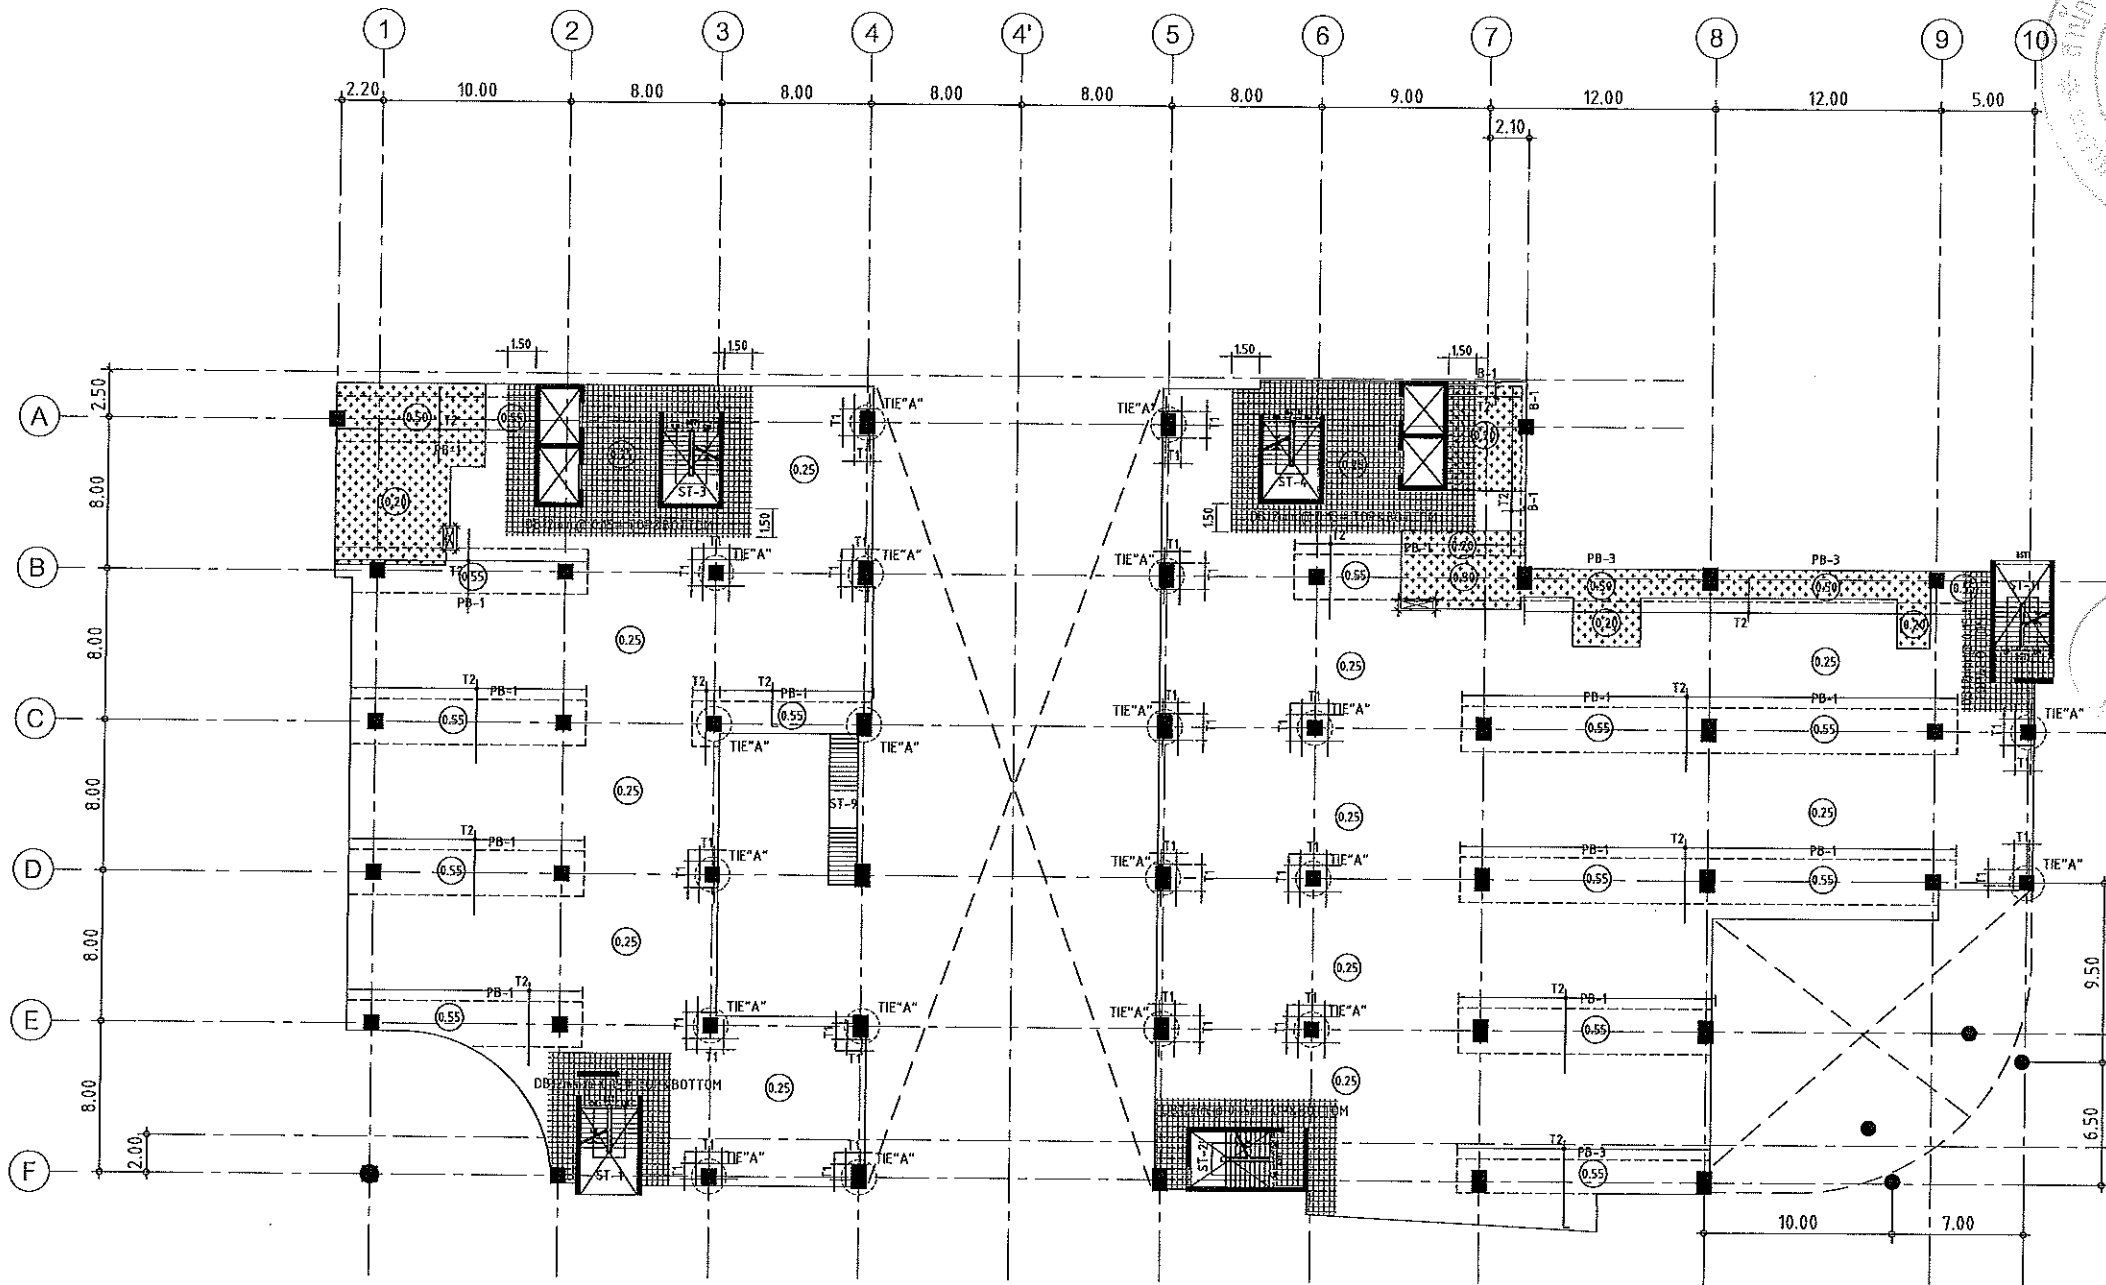

แปลนเหล็กเสริมพื้นชั้นลอย
มาตราส่วน 1: 400

- NOTES:**
- ALL DIMENSIONS ARE IN METER (m.)
 - LOADING

LL.	=	400 kg/m ²
SDL.	=	200 kg/m ²
 - THICKNESS OF SLABS ARE GIVEN IN ○
 - PROFILE OF TENDON MEASURED FROM SOFFIT OF SLAB.
 - RC. STRUCTURE
 - DROP 0.05 m.

TOP REINFORCEMENT

NAME	DETAIL	LENGTH & SHAPE
T1	15-DB12mm. @ 0.10	1500 1500 1500 +0.15
T2	DB12mm. @ 0.20	1000 1000 1000 +0.15

BOTTOM REINFORCEMENT

DB12mm. @500m.# TYPICAL ALL AREA
R1 = 3-DB20mm.@100 (T&B) ; L=2.00 m.

- หมายเหตุ :**
- ช่องที่ตำแหน่งเสาให้เปลี่ยนเป็นฟิง SLEEVE แทนทั้งหมด
 - ห้องนี้และระเบียง ลดระดับ 0.05 ม.




แผนงานออกแบบสิ่งก่อสร้าง
โครงการ
ดำเนินการบริหารสินทรัพย์
ศูนย์พัฒนาศึกษาวิจัย

JOB NO. RNS-6907
PROJECT
โครงการออกแบบอาคารเรียนรวม
และปฏิบัติการวิชาชีพ
OWNER
มหาวิทยาลัยราชภัฏวชิรญาณ
วิทยาเขตขอนแก่น
LOCATION
มหาวิทยาลัยราชภัฏวชิรญาณ
วิทยาเขตขอนแก่น
DESIGN TEAM
renovatespace
ARCHITECTURE • INTERIOR • EXHIBITION • RENOVATION
RENOVATE SPACE CO.,LTD
449 SURCHUMVIT 63 (EKKAMAI 21)KLONGTONNAU WATTANA 10110
Tel. (66 2) 711 - 5637 Fax. (66 2) 711 - 5763
E-MAIL : info@space.co.th Web Site : www.rspace.co.th

ARCHITECTS DESIGNERS	SIGNATURE
สุทธิ ฤกษ์นิรมล	ร-60228
INTERIOR DESIGNERS	SIGNATURE
LANDSCAPE DESIGNERS	SIGNATURE
STRUCTURAL ENGINEERS	SIGNATURE
ฉันทิ์ ธีรพัฒน์	ร11875
CIVIL ENGINEERS	SIGNATURE
เกียรติศักดิ์ สุขุมพงษ์	ร19624
เกียรติศักดิ์ สุขุมพงษ์	ร11503
ELECTRIC ENGINEERS	SIGNATURE
ไพรัช ศาสศิริกุลวัฒนา	รทก25
MECHANIC ENGINEERS	SIGNATURE
ปัญญา คุ้มไชยแสง	รทก2613
SANITARY ENGINEERS	SIGNATURE
ประจักษ์ วิฑูรย์เกียรติ	รทก48
วิภา อภิชัย	รทก168
REVISIONS	DATE

เอกสารสำหรับเบ็งบวดที่ 2
DRAWING TITLE
แปลนพื้นชั้นลอย (เหล็กเสริมพื้น)
SCALE
DRAWN RSPACE STAFF
CHECKED
APPROVED
DATE 26/04/58
FILE :
DRAWING NO.
ST-108
TOTAL
Notes
This Drawing is Copyrighted. All Contractors must check all dimensions on site.
Only if specific dimensions and grid lines are to be worked from Discrepancies
may be reported immediately to the Architect or Engineer concerned
before processing.

ผู้ช่วยศาสตราจารย์ วิโรจน์ ลิ่มไชยแสง
อธิการบดีมหาวิทยาลัยเทคโนโลยีราชมงคลธัญบุรี

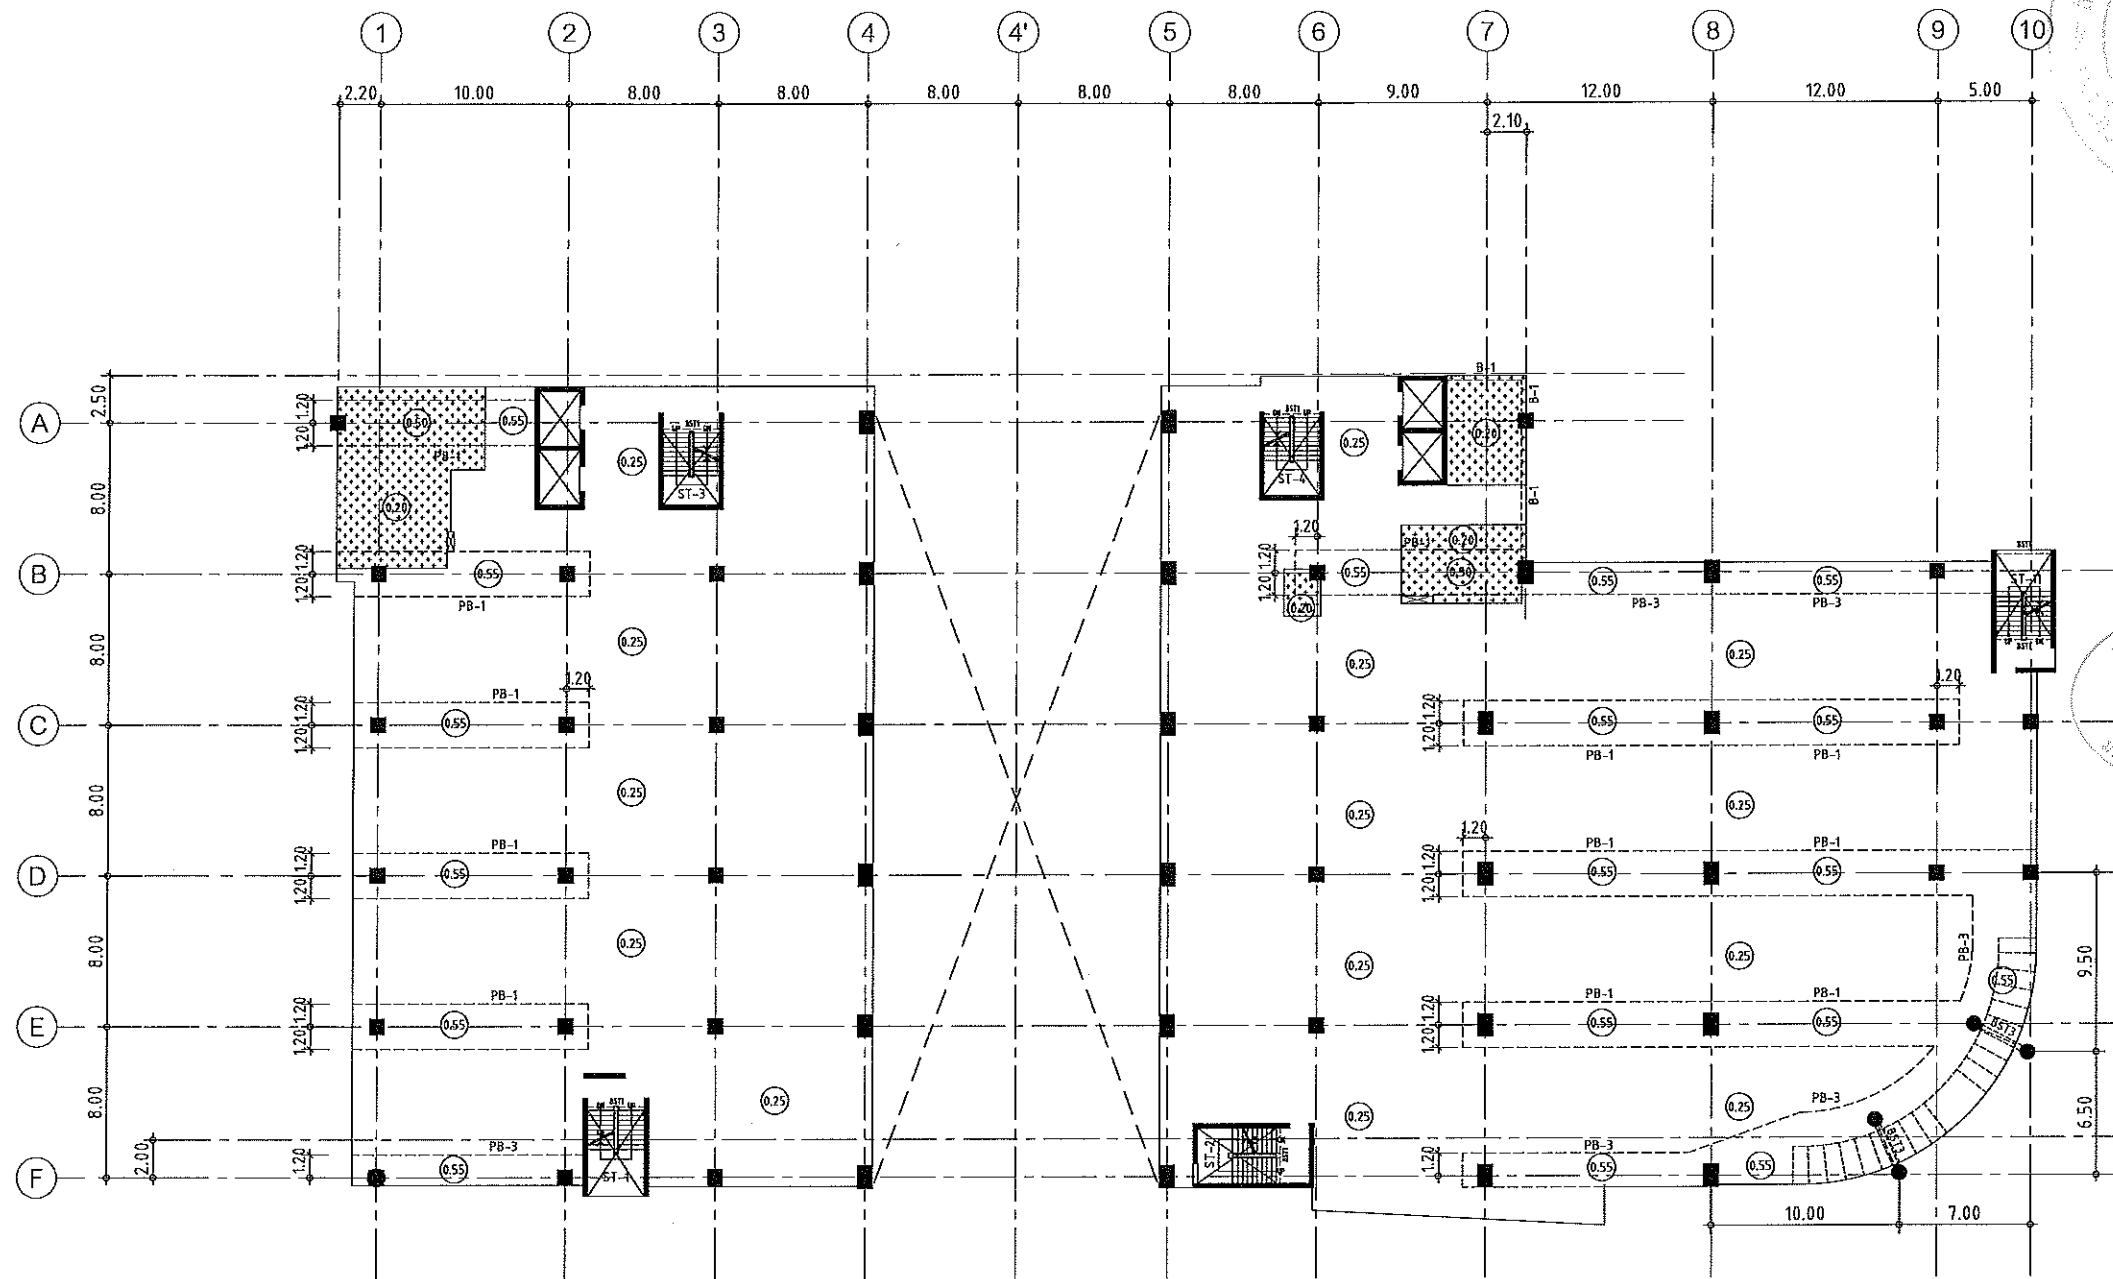

แปลนพื้นที่ 2
 มาตรฐาน 1: 400

NOTES:

1. ALL DIMENSIONS ARE IN METER (m.)
2. LOADING
 LL. = 400 kg/m.²
 SOL. = 200 kg/m.²
3. THICKNESS OF SLABS ARE GIVEN IN Ø.
4. PROFILE OF TENDON MEASURED FROM SOFFIT OF SLAB.
5. RC. STRUCTURE
6. DROP 0.05 m.



นางสาวอภิญญา สิมศิริ
 วิศวกร
 สำนักงานบริหารสินทรัพย์
 มหาวิทยาลัยเทคโนโลยีราชมงคลธัญบุรี

ผู้ช่วยศาสตราจารย์ วิโรจน์ ลิ้มไขแสง
 อธิการบดีมหาวิทยาลัยเทคโนโลยีราชมงคลธัญบุรี


JOB NO. RNS-5907
 PROJECT
 โครงการออกแบบอาคารเรียนรวม
 และปฏิบัติการวิชาชีพ
 OWNER
 มหาวิทยาลัยราชภัฏวชิรเวศน์
 วิทยาเขตขอนแก่น
 LOCATION
 มหาวิทยาลัยราชภัฏวชิรเวศน์
 วิทยาเขตขอนแก่น
 DESIGN TEAM
renovatespace
 ARCHITECTURE • INTERIOR • EXHIBITION • RENOVATION
 RENOVATE SPACE CO.,LTD
 449 SURKHUMVIT 63 (KOKAMAI 21) KLONGTONNAU WATTANA 10110
 Tel. (66 2) 711 - 6637 Fax. (66 2) 711 - 5763
 E-MAIL: info@space.co.th Web Site: www.space.co.th

ARCHITECTS DESIGNERS	SIGNATURE
ศุภินันท์ ทรัพย์นิรันดร์ น-คก.7228	
INTERIOR DESIGNERS	SIGNATURE
LANDSCAPE DESIGNERS	SIGNATURE
STRUCTURAL ENGINEERS	SIGNATURE
อภิญญา สิมศิริ ๖๒1873	๐๒๓๖๗
CIVIL ENGINEERS	SIGNATURE
เบญจกิติ ชูบุณชเรขย์ สค.๒๕๒๔	
อภิญญา สิมศิริ สค.1503	
ELECTRIC ENGINEERS	SIGNATURE
ไพรัช ทรัพย์สุวัฒนา ๖๓๒๕	
MECHANIC ENGINEERS	SIGNATURE
ปิฎกภา สุนทรโกมล ๕๓๒๖๓	
SANITARY ENGINEERS	SIGNATURE
พรศักดิ์ ทรัพย์สุวัฒนา ๖๓.๔๖	
วิชา ธาปะน ๖๓.๑๖๙	
REVISIONS	DATE

เอกสารสำหรับเบ็งบวดที่ 2

DRAWING TITLE	SCALE
แปลนพื้นที่ 2	
DRAWN R-SPACE STAFF	DRAWING NO.
CHECKED	ST-109
APPROVED	TOTAL
DATE 26/04/59	
FILE: -	

Notes
 This Drawing is Copyrighted. All Contractors must check all dimensions on site.
 Only figured dimensions and grid lines are to be worked from. Discrepancies
 must be reported immediately to the Architect or Engineer concerned
 before proceeding.

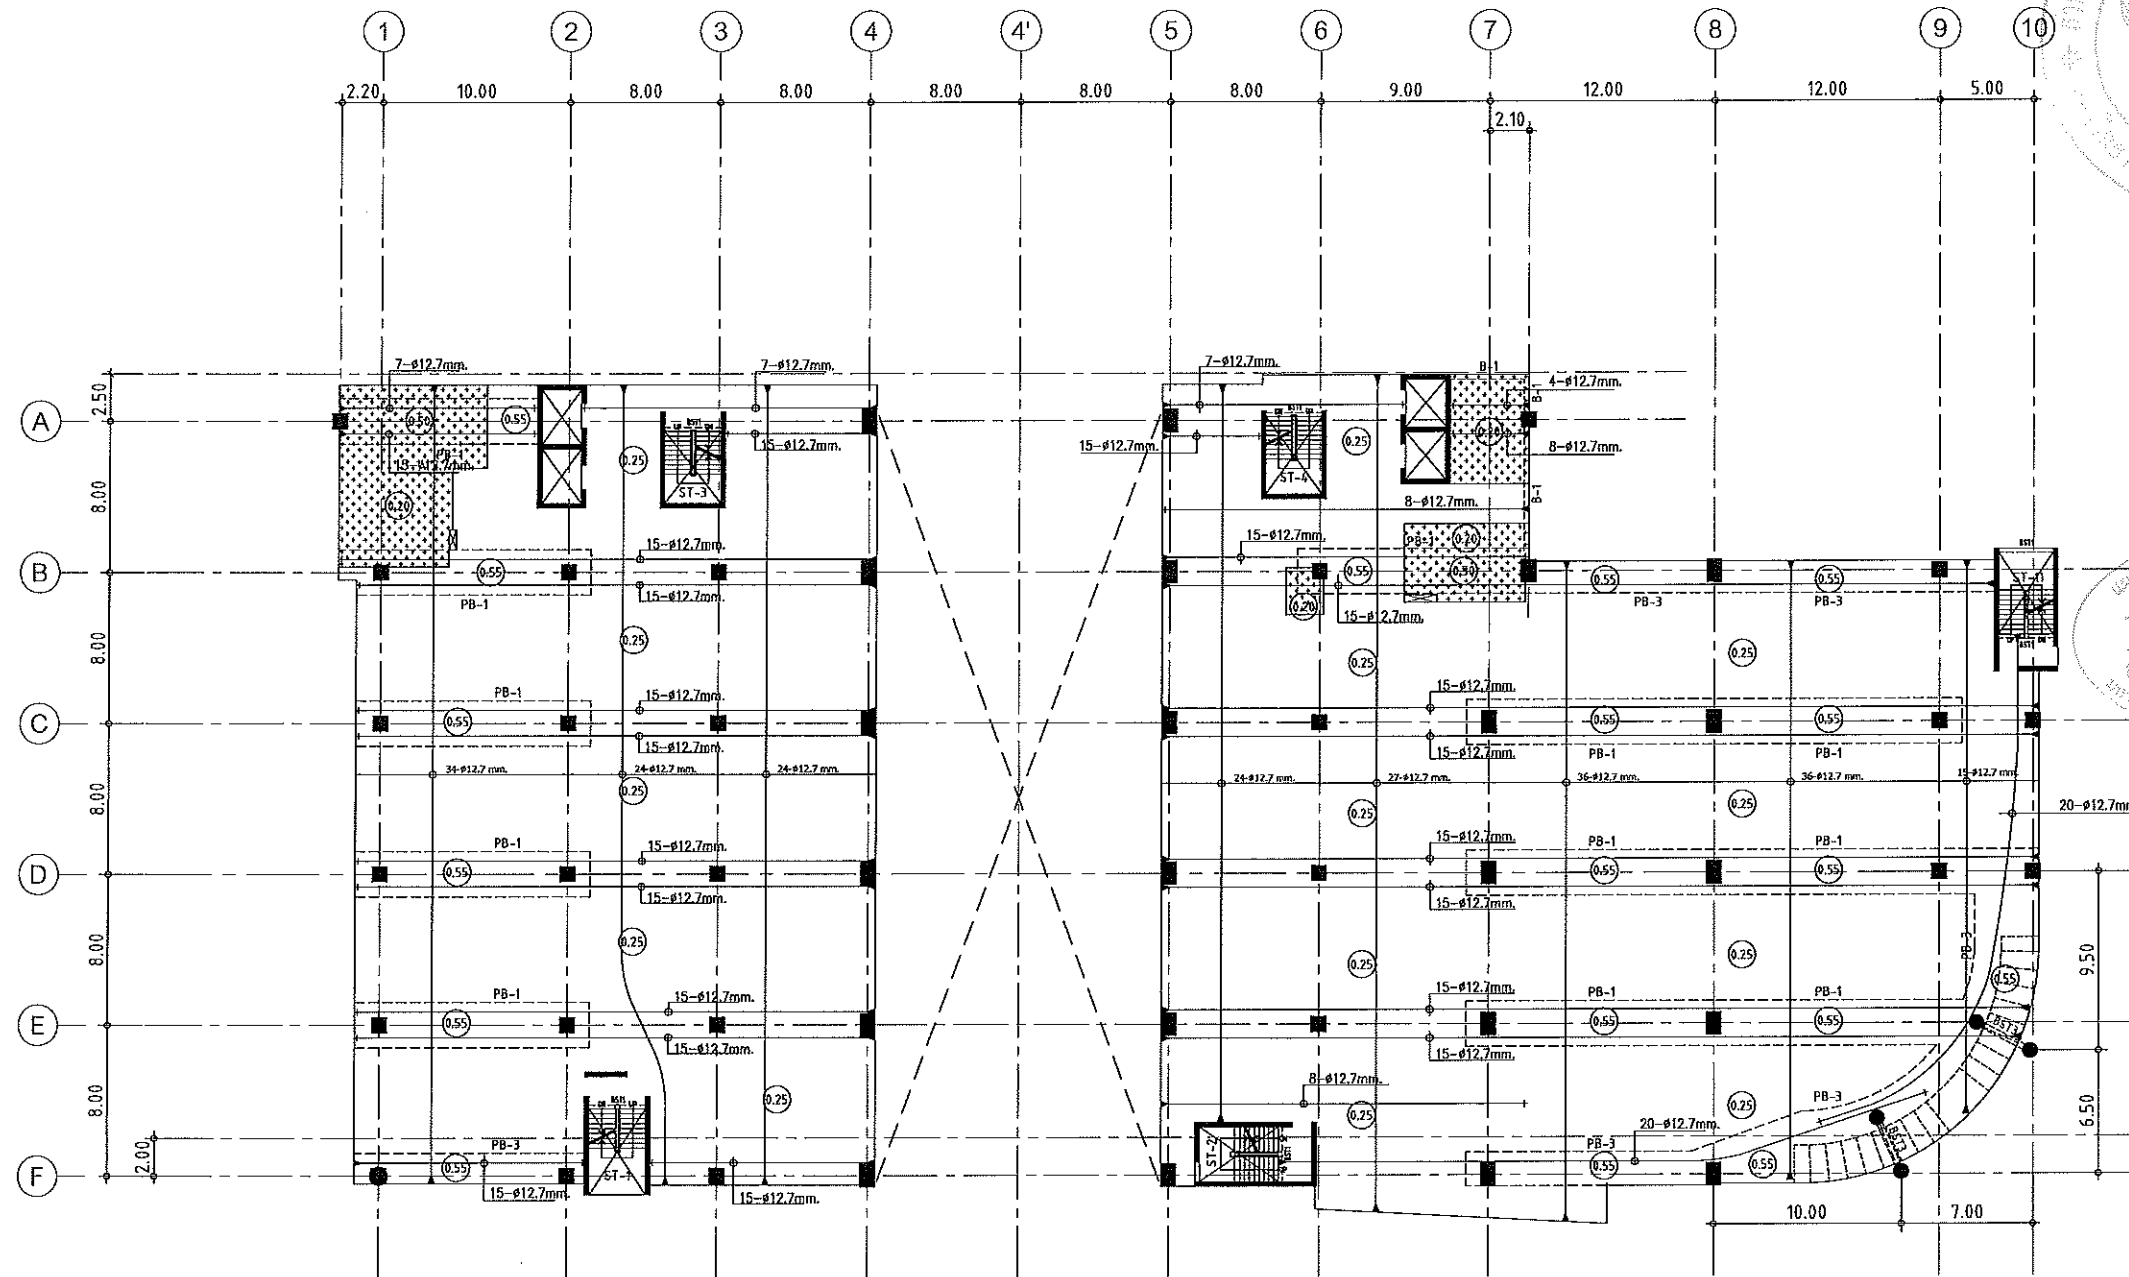

แปลนลวดอัดแรงพื้นที่ 2

มาตราส่วน

1: 400

NOTES:

1. ALL DIMENSIONS ARE IN METER (m.)

2. LOADING

LL. = 400 kg/m.²
SDL. = 200 kg/m.²

3. THICKNESS OF SLABS ARE GIVEN IN Ø.

4. PROFILE OF TENDON MEASURED FROM SOFFIT OF SLAB.

5. RC. STRUCTURE

6. DROP 0.05 m.



แผนงานออกแบบสิ่งก่อสร้าง
วิศวกรรม
สำนักงานบริหารสิ่งแวดล้อม
มหาวิทยาลัยเทคโนโลยีราชมงคลธัญบุรี

JOB NO. RNS-5907

PROJECT

โครงการออกแบบอาคารเรียนรวม
และปฏิบัติการวิชาชีพ

OWNER

มหาวิทยาลัยราชภัฏวชิรเวศน์
วิทยาเขตขอนแก่น

LOCATION

มหาวิทยาลัยราชภัฏวชิรเวศน์
วิทยาเขตขอนแก่น

DESIGN TEAM



RENOVATE SPACE CO., LTD

449 SUKHUMVIT 63 (EKKAMAI 21) KLONGTONNAU WATTANA 10110
Tel. (66 2) 711 - 5637 Fax. (66 2) 711 - 5763
E-MAIL: info@ospace.co.th Web Site: www.ospace.co.th

ARCHITECTS DESIGNERS SIGNATURE

สุทัศน์ ทนุวัฒน์ ๗-๓๓722๘

INTERIOR DESIGNERS SIGNATURE

LANDSCAPE DESIGNERS SIGNATURE

STRUCTURAL ENGINEERS SIGNATURE

อภินันท์ ชานุกุลวัฒนา ๗๒1๕73

CIVIL ENGINEERS SIGNATURE

เบญจศักดิ์ ขุนภรณ์ ๓๒๕๒๔

เบญจศักดิ์ ขุนภรณ์ ๓๒15๖3

ELECTRIC ENGINEERS SIGNATURE

ไพโรจน์ ศวงสิริกุลวัฒนา ๖๓๒๕๖

MECHANIC ENGINEERS SIGNATURE

อัญญา ชินนารัตน ๓๒๒๕13

SANITARY ENGINEERS SIGNATURE

ณรงค์ ชินรุ่งเกียรติ ๓๒4๑

วิภา ชาญศรี ๓๒1๕๖

REVISIONS DATE

เอกสารสำหรับเบ็งบังควัดที่ 2

DRAWING TITLE SCALE

แปลนพื้นที่ 2 (ลวดอัดแรง)

DRAWN R-SPACE STAFF DRAWING NO.

CHECKED ST-110

APPROVED

DATE 26/04/59 TOTAL


FILE: -

Notes
This Drawing is Copyrighted. All Contractors must check all dimensions on site.
Only figured dimensions and grid lines are to be worked from. Discrepancies
must be reported immediately to the Architect or Engineer concerned
before processing.

ผู้ช่วยศาสตราจารย์ วิโรจน์ ลิ้มไขแสง
อธิการบดีมหาวิทยาลัยเทคโนโลยีราชมงคลธัญบุรี



JOB NO. RNS-5907
 PROJECT
 โครงการออกแบบอาคารเรียนรวม
 และปฏิบัติการวิชาชีพ
 OWNER
 มหาวิทยาลัยราชภัฏวชิรเวศน์
 วิทยาเขตขอนแก่น
 LOCATION
 มหาวิทยาลัยราชภัฏวชิรเวศน์
 วิทยาเขตขอนแก่น
 DESIGN TEAM
renovatespace
 ARCHITECTURE • INTERIOR • EXHIBITION • RENOVATION
 RENOVATE SPACE CO.,LTD
 419 SUKHUMVIT 63 (EKKAMAI 21)KLONGTONNAU WATTANA 10110
 Tel. (66 2) 711 - 5637 Fax. (66 2) 711 - 5763
 E-MAIL : info@space.co.th Web Site : www.space.co.th

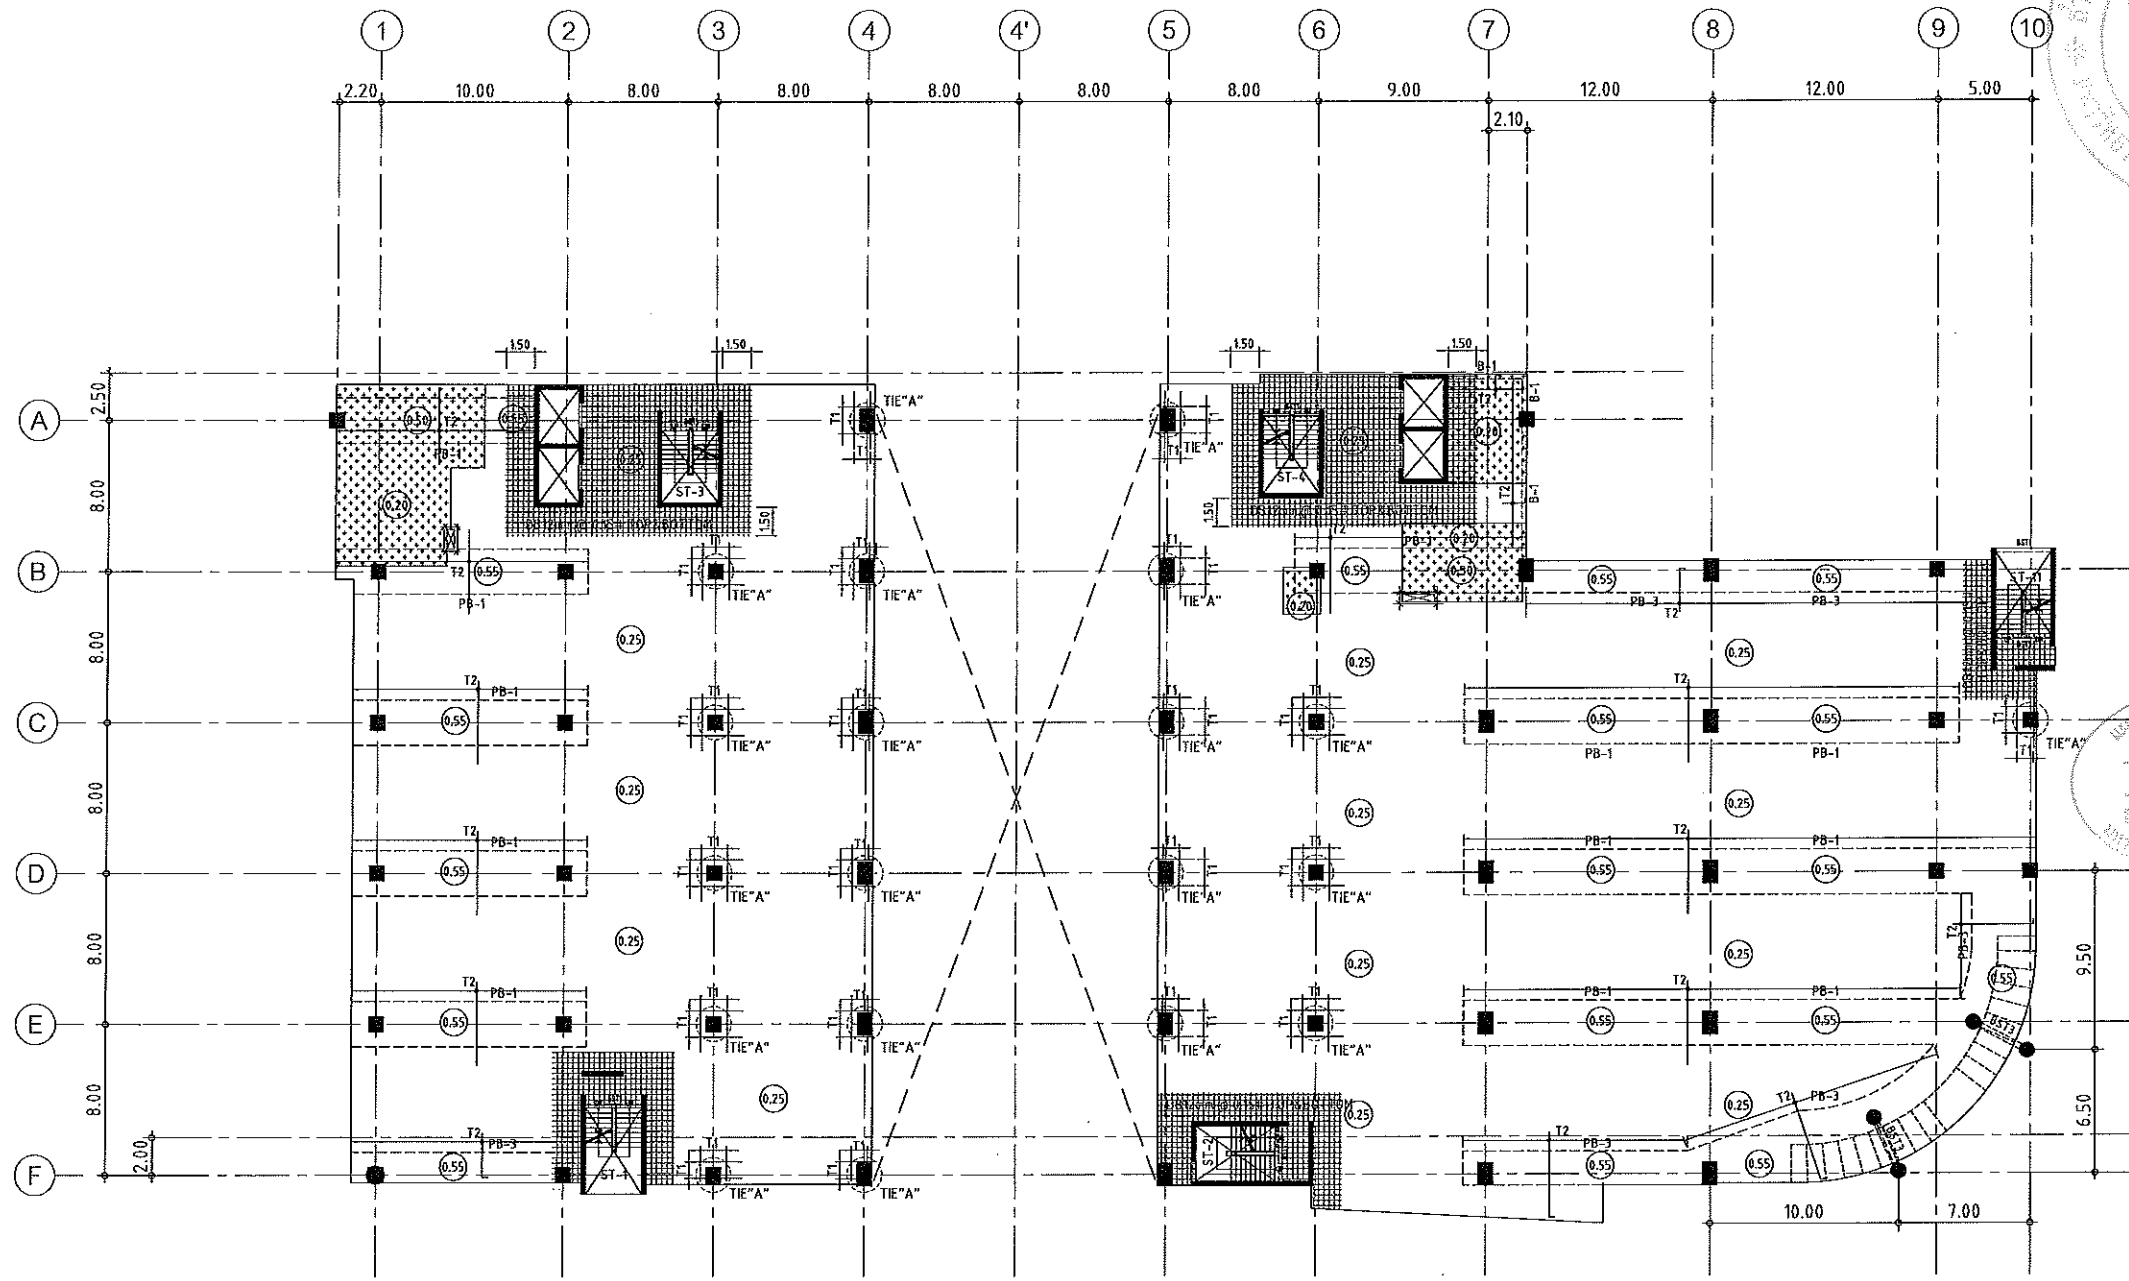

นางสาวนงนุช นิลสุพรรณ
 วิศวกร
 สำนักงานบริหารสินทรัพย์
 มหาวิทยาลัยเทคโนโลยีราชมงคลธัญบุรี

ARCHITECTS DESIGNERS	SIGNATURE
สุวิทย์ ภาณุวัฒน์ ก-6ก7228	
INTERIOR DESIGNERS	SIGNATURE
LANDSCAPE DESIGNERS	SIGNATURE
STRUCTURAL ENGINEERS	SIGNATURE
อภินันท์ สิริสุขวัฒนา ๑๒1873	๑๑๖๖
CIVIL ENGINEERS	SIGNATURE
เบญจศักดิ์ ขุนนทชัย สค๑๒๒4	
เกียรติศักดิ์ ขุนนทชัย ๑๒15๐3	
ELECTRIC ENGINEERS	SIGNATURE
ไพโรจน์ ทรงสุภกิจวัฒนา ๑๒๑๘๒๕	
MECHANIC ENGINEERS	SIGNATURE
ปัทมา สุนทรวิเศษ สค๑๒๑3	
SANITARY ENGINEERS	SIGNATURE
บรรณ จิตต์เจริญเกตุ ๑๒๑๒๑๐	
วิภา ช่างสวัสดิ์ ๑๒15๑9	
REVISIONS	DATE

แปลนเหล็กเสริมพื้นชั้นที่ 2
 มาตรฐาน
 1:400

NOTES:
 1. ALL DIMENSIONS ARE IN METER (m.)
 2. LOADING
 LL. = 400 kg/m.²
 SDL. = 200 kg/m.²
 3. THICKNESS OF SLABS ARE GIVEN IN ○.
 4. PROFILE OF TENDON MEASURED FROM SOFFIT OF SLAB.
 5. RC. STRUCTURE
 6. DROP 0.05 m.

TOP REINFORCEMENT

NAME	DETAIL	LENGTH & SHAPE
T1	15-DB12mm. @ 0.10	1500 + 1500 + 1500 + 0.15
T2	DB12mm. @ 0.20	1000 + 1000 + 1000 + 0.15

BOTTOM REINFORCEMENT
 DB12mm. @500m.# TYPICAL ALL AREA
 R1 = 3-DB20mm.@100 (T&B) ; L=2.00 m.
 หมายเหตุ :
 -ช่องที่ตำแหน่งเสาให้เปลี่ยนเป็นสิ่ง SLEEVE แทนทั้งหมด
 -ห้องที่ ๓ และระเบียง ลดระดับ 0.05 ม.

ผู้ช่วยศาสตราจารย์ วิโรจน์ ลิ้มไขแสง
 อธิการบดีมหาวิทยาลัยเทคโนโลยีราชมงคลธัญบุรี

เอกสารสำหรับเบ็งบวดที่ 2
 DRAWING TITLE
 แปลนพื้นชั้น 2 (เหล็กเสริมพื้น)
 SCALE
 DRAWN R.SPACE STAFF
 CHECKED
 APPROVED
 DATE 26/04/59
 FILE : -
 DRAWING NO.
 ST-111
 TOTAL
 Notes
 This Drawing is Copyrighted. All Contractors must check all dimensions on site. Only figured dimensions and grid lines are to be worked from. Discrepancies must be reported immediately to the Architect or Engineer concerned before processing.



JOB NO. RNS-5907
 PROJECT
 โครงการออกแบบอาคารเรียนรวม
 และปฏิบัติภาริชาชีพ
 OWNER
 มหาวิทยาลัยราชภัฏศรีสะเกษ
 วิทยาเขตขอนแก่น
 LOCATION
 มหาวิทยาลัยราชภัฏศรีสะเกษ
 วิทยาเขตขอนแก่น
 DESIGN TEAM




RENOVATE SPACE CO.,LTD
 449 SUKHUMVIT 63 (EKKAMAI 21) KLONGTONNAI WATTANA 10110
 Tel. (66 2) 711 - 6637 Fax. (66 2) 711 - 5763
 E-MAIL : info@space.co.th Web Site : www.space.co.th

ARCHITECTS DESIGNERS	SIGNATURE
คุณภัค กัญญาภัค	ก-คก7226
INTERIOR DESIGNERS	SIGNATURE
LANDSCAPE DESIGNERS	SIGNATURE
STRUCTURAL ENGINEERS	SIGNATURE
คุณนันทน์ ธีรานุศักดิ์	นท1873

แผนการออกแบบสิ่งก่อสร้าง
 วิศวกรรม
 สำนักงานบริหารสินทรัพย์
 กรุงเทพมหานคร

CIVIL ENGINEERS	SIGNATURE
บริษัท ชัยภูมิ	ชช9524
บริษัท ชัยภูมิ	ชช1503
ELECTRIC ENGINEERS	SIGNATURE
บริษัท วิศวกรรม	งท825
MECHANIC ENGINEERS	SIGNATURE
บริษัท วิศวกรรม	ศก2613
SANITARY ENGINEERS	SIGNATURE
บริษัท วิศวกรรม	ศท48
บริษัท วิศวกรรม	ศท189

REVISIONS	DATE

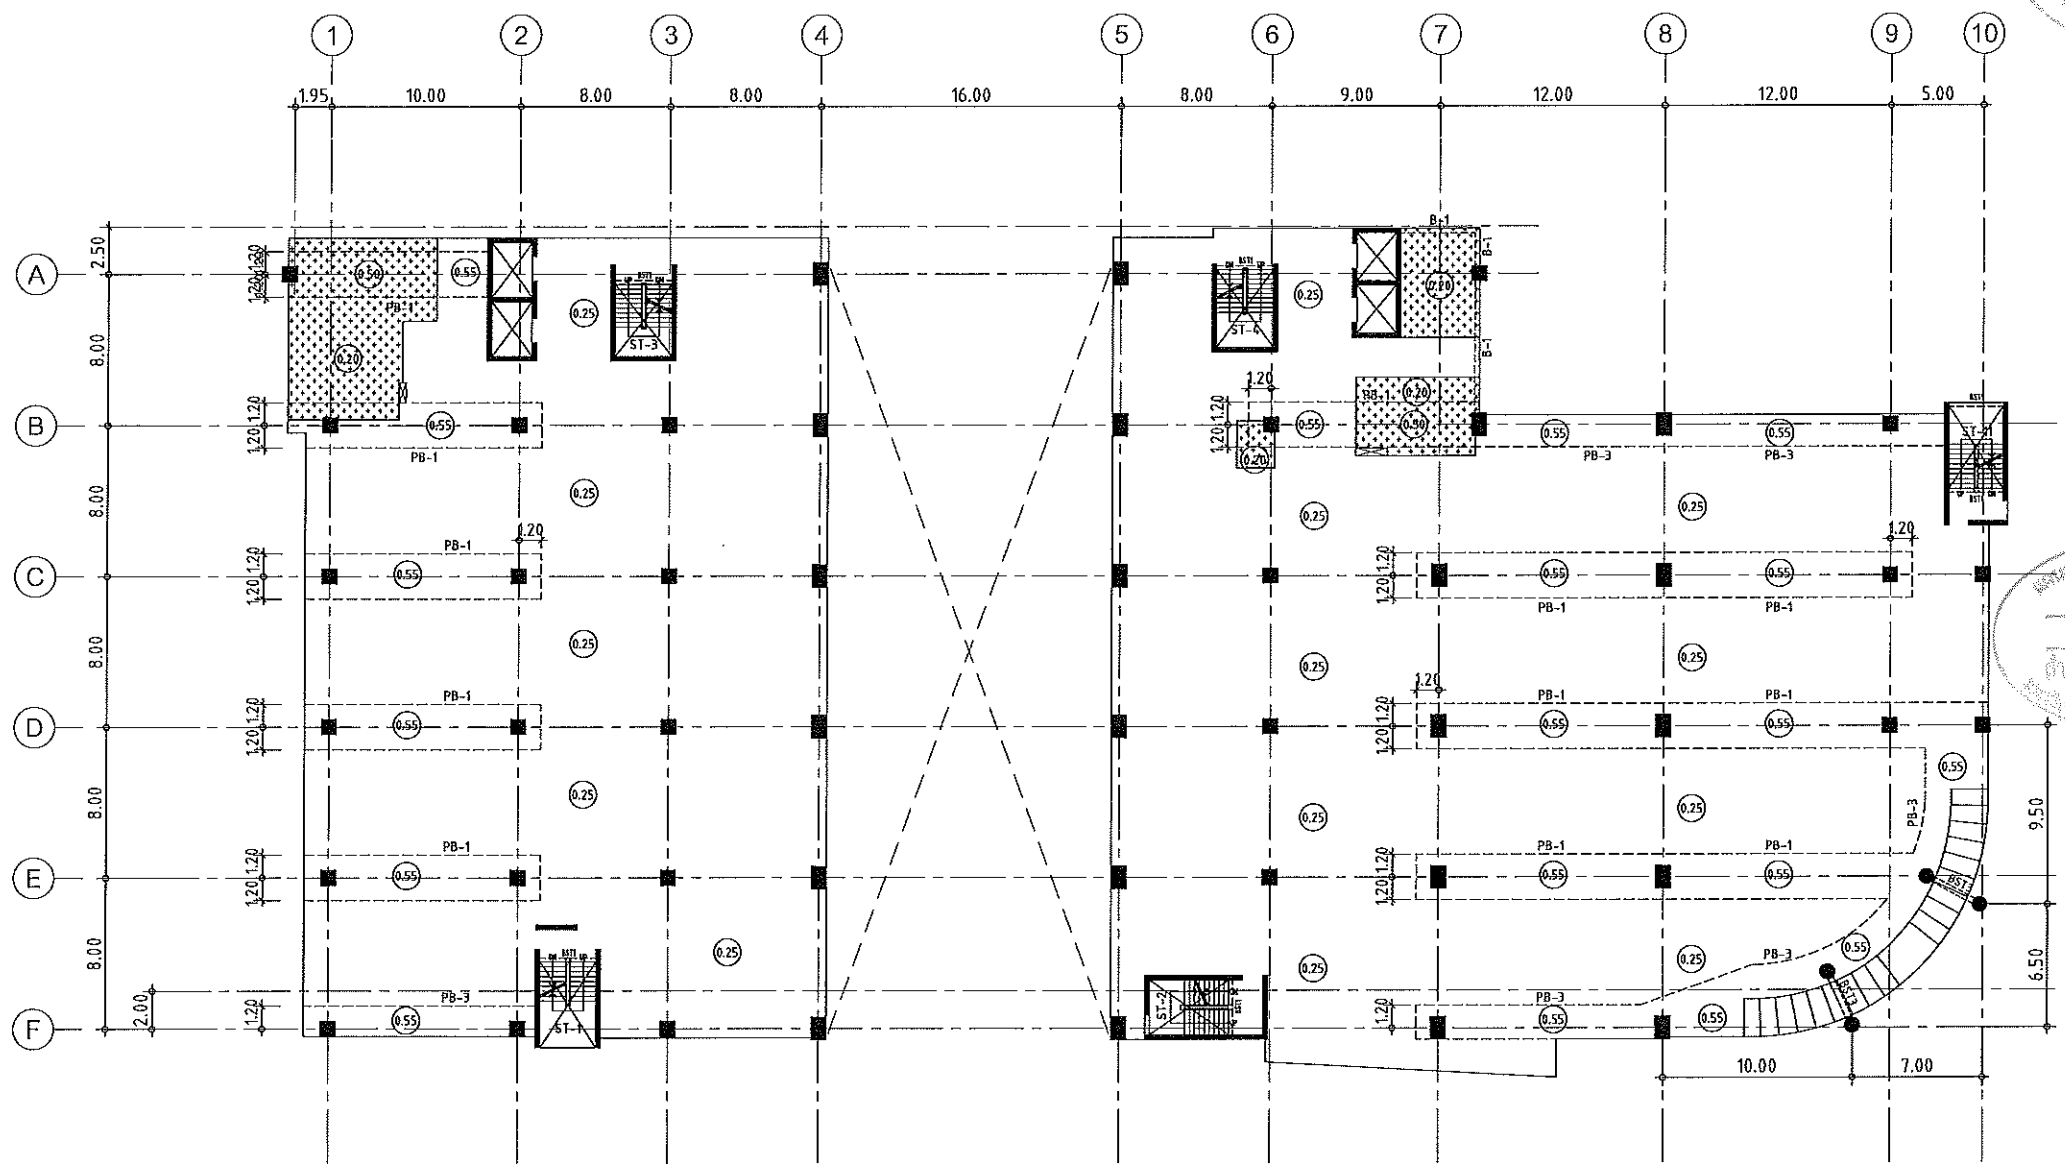

แปลนพื้นที่ 3
 มาตรฐาน 1: 400

- NOTES:
- ALL DIMENSIONS ARE IN METER (m.)
 - LOADING
 LL. = 400 kg/m.²
 SDL. = 200 kg/m.²
 - THICKNESS OF SLABS ARE GIVEN IN ○.
 - PROFILE OF TENDON MEASURED FROM SOFFIT OF SLAB.
 - RC. STRUCTURE
 - DROP 0.05 m.

ผู้ช่วยศาสตราจารย์ วิโรจน์ ลิ้มไขแสง
 อธิการบดีมหาวิทยาลัยเทคโนโลยีราชมงคลศรีสะเกษ




เอกสารสำหรับเบ็กงวดที่ 2

DRAWING TITLE	SCALE
แปลนพื้นที่ 3	
DRAWN R-SPACE STAFF	DRAWING NO.
	ST-112
CHECKED	
APPROVED	
DATE	TOTAL
26 / 04 / 59	

Notes
 This Drawing is Copyrighted. All Contractors must check all dimensions on site.
 Only figured dimensions and grid lines are to be used from Discrepancies
 must be reported immediately to the Architect or Engineer concerned
 before proceeding.



JOB NO. RNS-5907
 PROJECT
 โครงการออกแบบอาคารเรียนรวม
 และปฏิบัติการวิชาชีพ
 OWNER
 มหาวิทยาลัยราชภัฏวชิรเวศน์
 วิทยาเขตขอนแก่น
 LOCATION
 มหาวิทยาลัยราชภัฏวชิรเวศน์
 วิทยาเขตขอนแก่น
 DESIGN TEAM
renovatespace
 ARCHITECTURE • INTERIOR • EXHIBITION • RENOVATION
 RENOVA SPACE CO.,LTD
 449 SUKHUMVIT 63 (EKKAMAI 21) KLONGTONNAU WATTANA 10110
 Tel. (66 2) 711 - 5637 Fax. (66 2) 711 - 5763
 E-MAIL : info@space.co.th Web Site : www.space.co.th

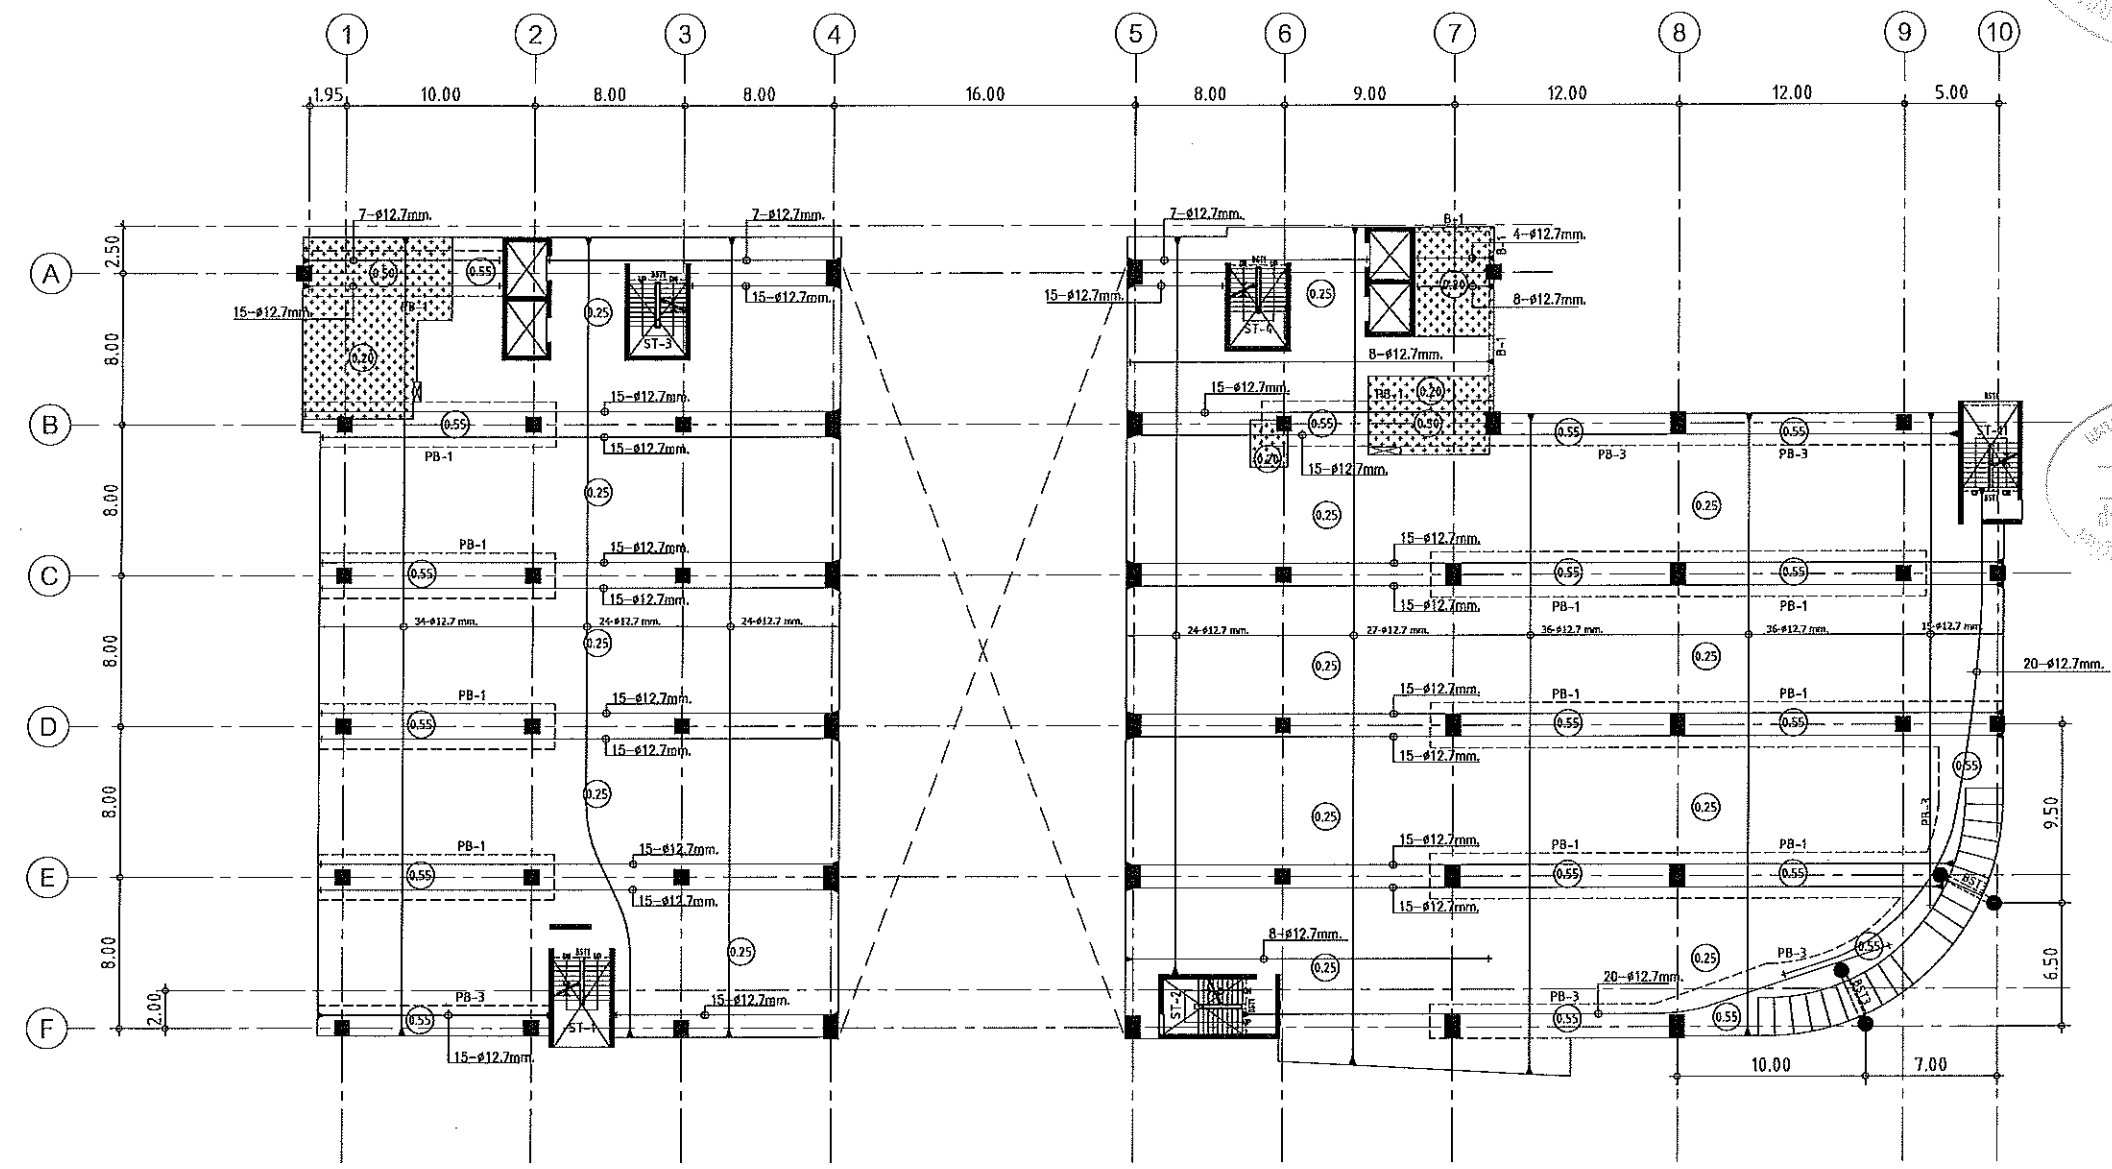

แผนงานออกแบบสิ่งก่อสร้าง
 วิศวกรรม
 สำนักงานบริหารพิเศษ
 บริษัท วิศวกรรมโยธา จำกัด

ARCHITECTS DESIGNERS	SIGNATURE
สุวิทย์ ภาณุพันธ์ ก-407228	
INTERIOR DESIGNERS	SIGNATURE
LANDSCAPE DESIGNERS	SIGNATURE
STRUCTURAL ENGINEERS	SIGNATURE
ชวินทร์ ธีรานุพิศณา กค1873	ชวินทร์
CIVIL ENGINEERS	SIGNATURE
เชยศักดิ์ จุฑามณีชัย กค5624	
นริศศักดิ์ จุฑามณีชัย กค1503	
ELECTRIC ENGINEERS	SIGNATURE
ไพโรจน์ ทรงสุภะกุล กค825	
MECHANIC ENGINEERS	SIGNATURE
กัญญา ชินหาญ กค2813	
SANITARY ENGINEERS	SIGNATURE
เบญจศักดิ์ ทรัพย์มงคล กค48	
วิภา ธนะพงศ์ กค169	
REVISIONS	DATE

แปลนลวดอัดแรงพื้นชั้นที่ 3
 มาตรฐาน 1:400

- NOTES:**
- ALL DIMENSIONS ARE IN METER (m.)
 - LOADING
 LL. = 400 kg/m.²
 SDL. = 200 kg/m.²
 - THICKNESS OF SLABS ARE GIVEN IN ○.
 - PROFILE OF TENDON MEASURED FROM SOFFIT OF SLAB.
 - RC. STRUCTURE
 - DROP 0.05 m.

ผู้ช่วยศาสตราจารย์ วิโรจน์ ลิ้มไขแสง
 อธิการบดีมหาวิทยาลัยเทคโนโลยีราชมงคลอีสาน

เอกสารสำหรับเบ็งบวดที่ 2

DRAWING TITLE	SCALE
แปลนพื้นชั้น 3 (ลวดอัดแรง)	
DRAWN R-SPACE STAFF	DRAWING NO.
CHECKED	ST-113
APPROVED	TOTAL
DATE 25/04/59	
FILE :	

Notes
 This Drawing is Copyrighted. All Contractors must check all dimensions on site.
 Only figured dimensions and grid lines are to be worked from. Discrepancies
 must be reported immediately to the Architect or Engineer concerned
 before proceeding.



RENOVATE SPACE CO.,LTD

449 SUKHUMVIT 63 (EKKAMAI 21) KLONGTONNAU WATTANA 10110
Tel. (66 2) 711-5837 Fax. (66 2) 711-5763
E-MAIL : info@renovatespace.co.th Web Site : www.rspace.co.th

ARCHITECTS DESIGNERS SIGNATURE

สุทัศน์ ฤกษ์รัตน์ ก-ศก7228

INTERIOR DESIGNERS SIGNATURE

LANDSCAPE DESIGNERS SIGNATURE

STRUCTURAL ENGINEERS SIGNATURE

ณัฐพร ชัยนุกุลวัฒนา กค11873

CIVIL ENGINEERS SIGNATURE

เชษฐศักดิ์ ชุมนพชัย กข5624

เชษฐศักดิ์ ชุมนพชัย กข1503

ELECTRIC ENGINEERS SIGNATURE

โกวิท วัฒนกุลวัฒนา กข825

MECHANIC ENGINEERS SIGNATURE

ปัทมยา จันทร์โสภา ศก2813

SANITARY ENGINEERS SIGNATURE

ณรงค์ วัฒนกุลวัฒนา กข48

วิภา ธารณ์ กข1509

REVISIONS DATE

เอกสารสำหรับเบ็กงวดที่ 2

DRAWING TITLE SCALE

แปลนพื้นที่ 3 (เหล็กเสริมพื้น)

DRAWN R-SPACE STAFF DRAWING NO.


CHECKED ST-114

APPROVED TOTAL


DATE 25/04/59

FILE: -

Notes
This Drawing is Copyrighted. All Contractors must check all dimensions on site.
Only figured dimensions and grid lines are to be worked from. Discrepancies
must be reported immediately to the Architect or Engineer concerned
before proceeding.

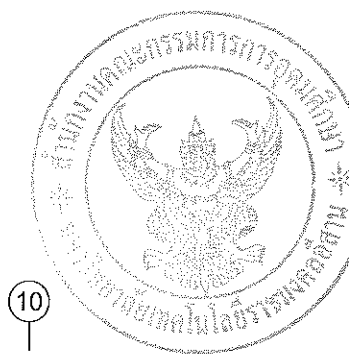

แผนงานออกแบบสิ่งก่อสร้าง
โครงสร้าง
สำนักงานบริหารสินทรัพย์
มหาวิทยาลัยเทคโนโลยีราชมงคลอีสาน

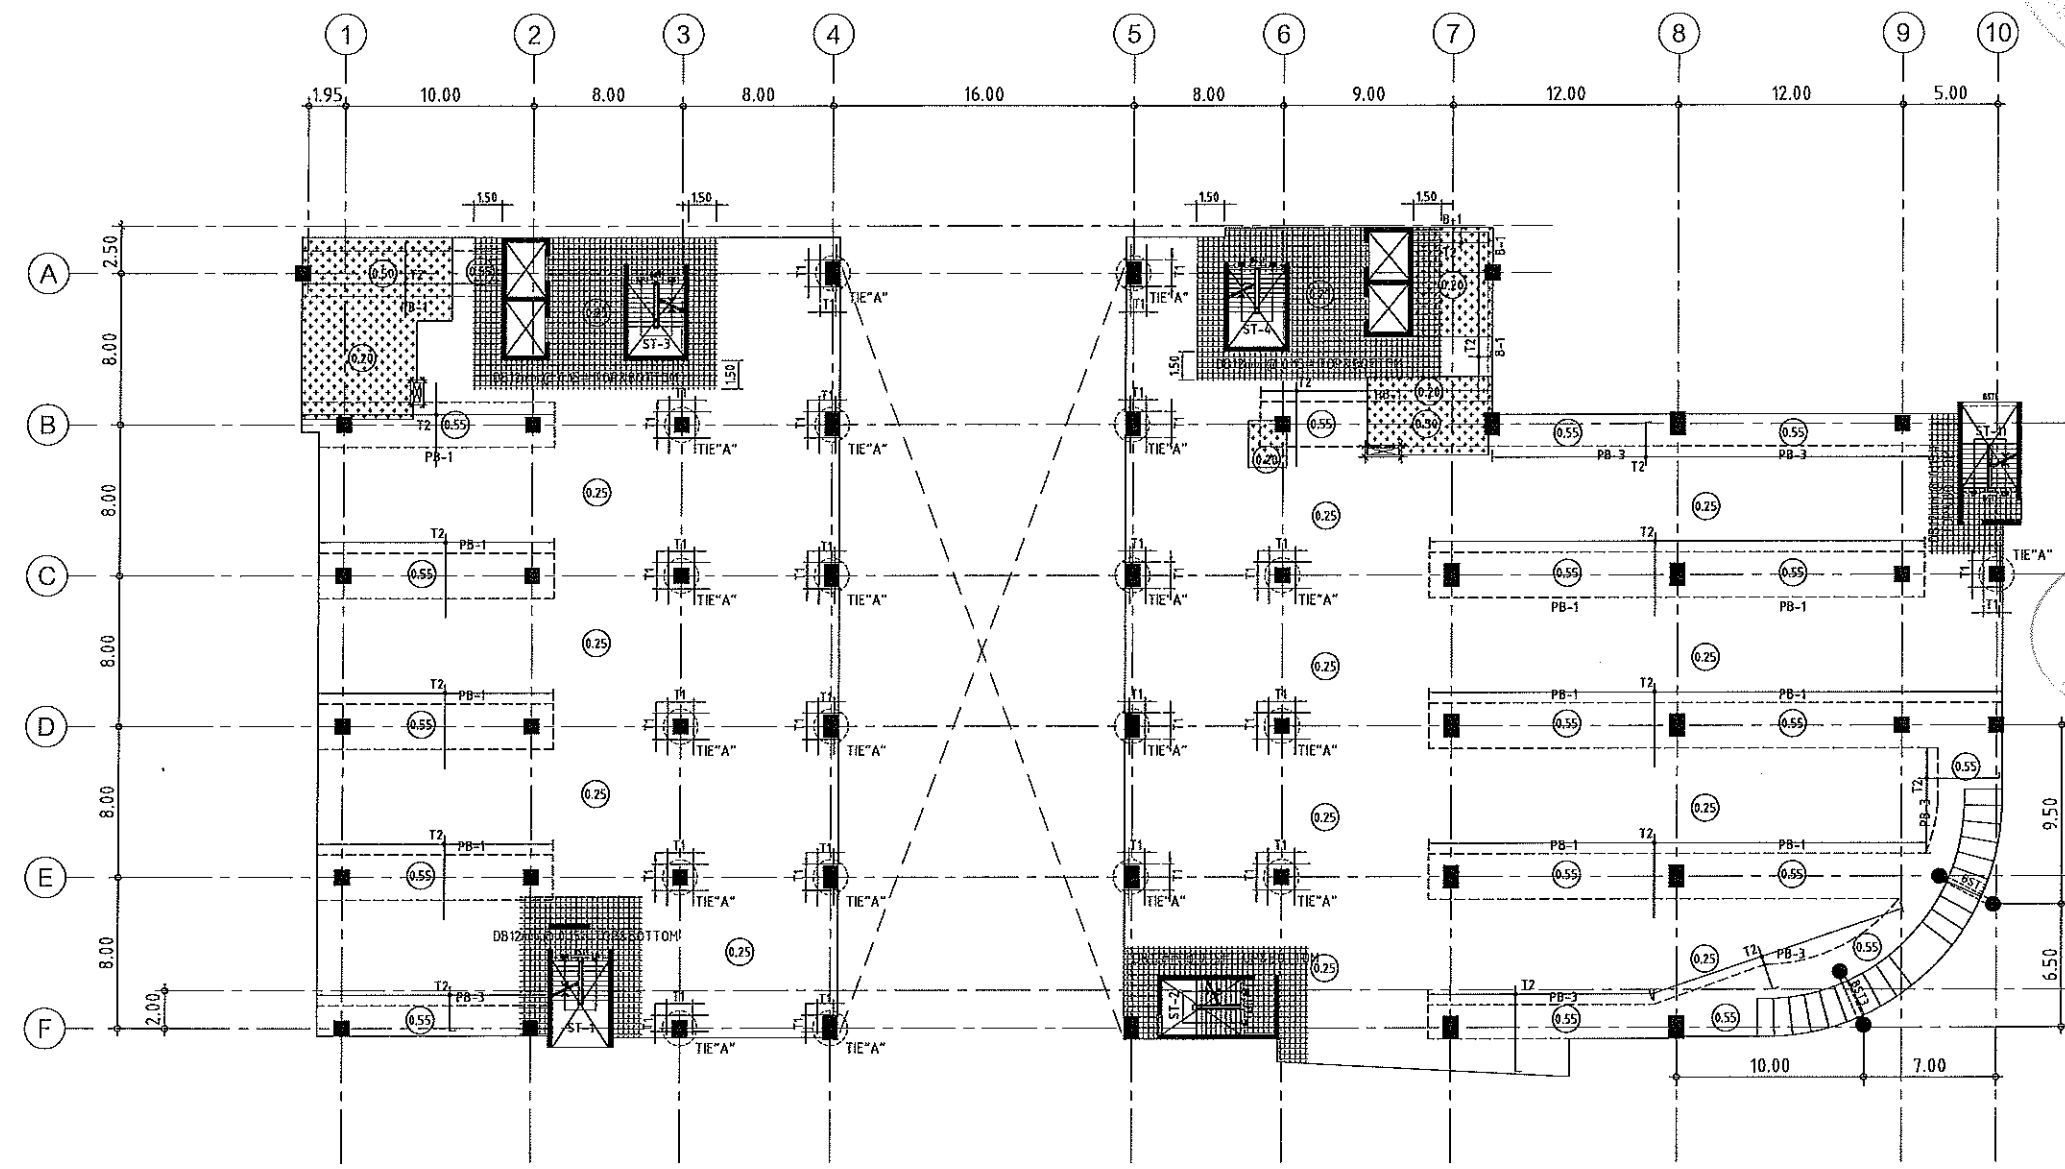

แปลนเหล็กเสริมพื้นที่ 3
มาตราส่วน 1:400

- NOTES:
- ALL DIMENSIONS ARE IN METER (m.)
 - LOADING


□	LL. = 400 kg/m. ²
□	SDL. = 200 kg/m. ²
 - THICKNESS OF SLABS ARE GIVEN IN ○.
 - PROFILE OF TENDON MEASURED FROM SOFFIT OF SLAB.
 - RC. STRUCTURE
 - DROP 0.05 m.

TOP REINFORCEMENT

NAME	DETAIL	LENGTH & SHAPE
T1	15-DB12mm. @ 0.10	1500 + 1500 + 1500 + 0.15
T2	DB12mm. @ 0.20	1000 + 1000 + 1000 + 0.15

BOTTOM REINFORCEMENT
 DB12mm. @500m.# TYPICAL ALL AREA
 R1 = 3-DB20mm.@100 (T&B) ; L=2.00 m.
 หมายเหตุ :
 -ห้องที่ตำแหน่งเสาให้เปลี่ยนเป็นห้อง SLEEVE แทนทั้งหมด
 -ห้องนี้วางระเบียง ลดระดับ 0.05 m.

ผู้ช่วยศาสตราจารย์ วิโรจน์ ลิ่มไชแสง
อธิการบดีมหาวิทยาลัยเทคโนโลยีราชมงคลอีสาน

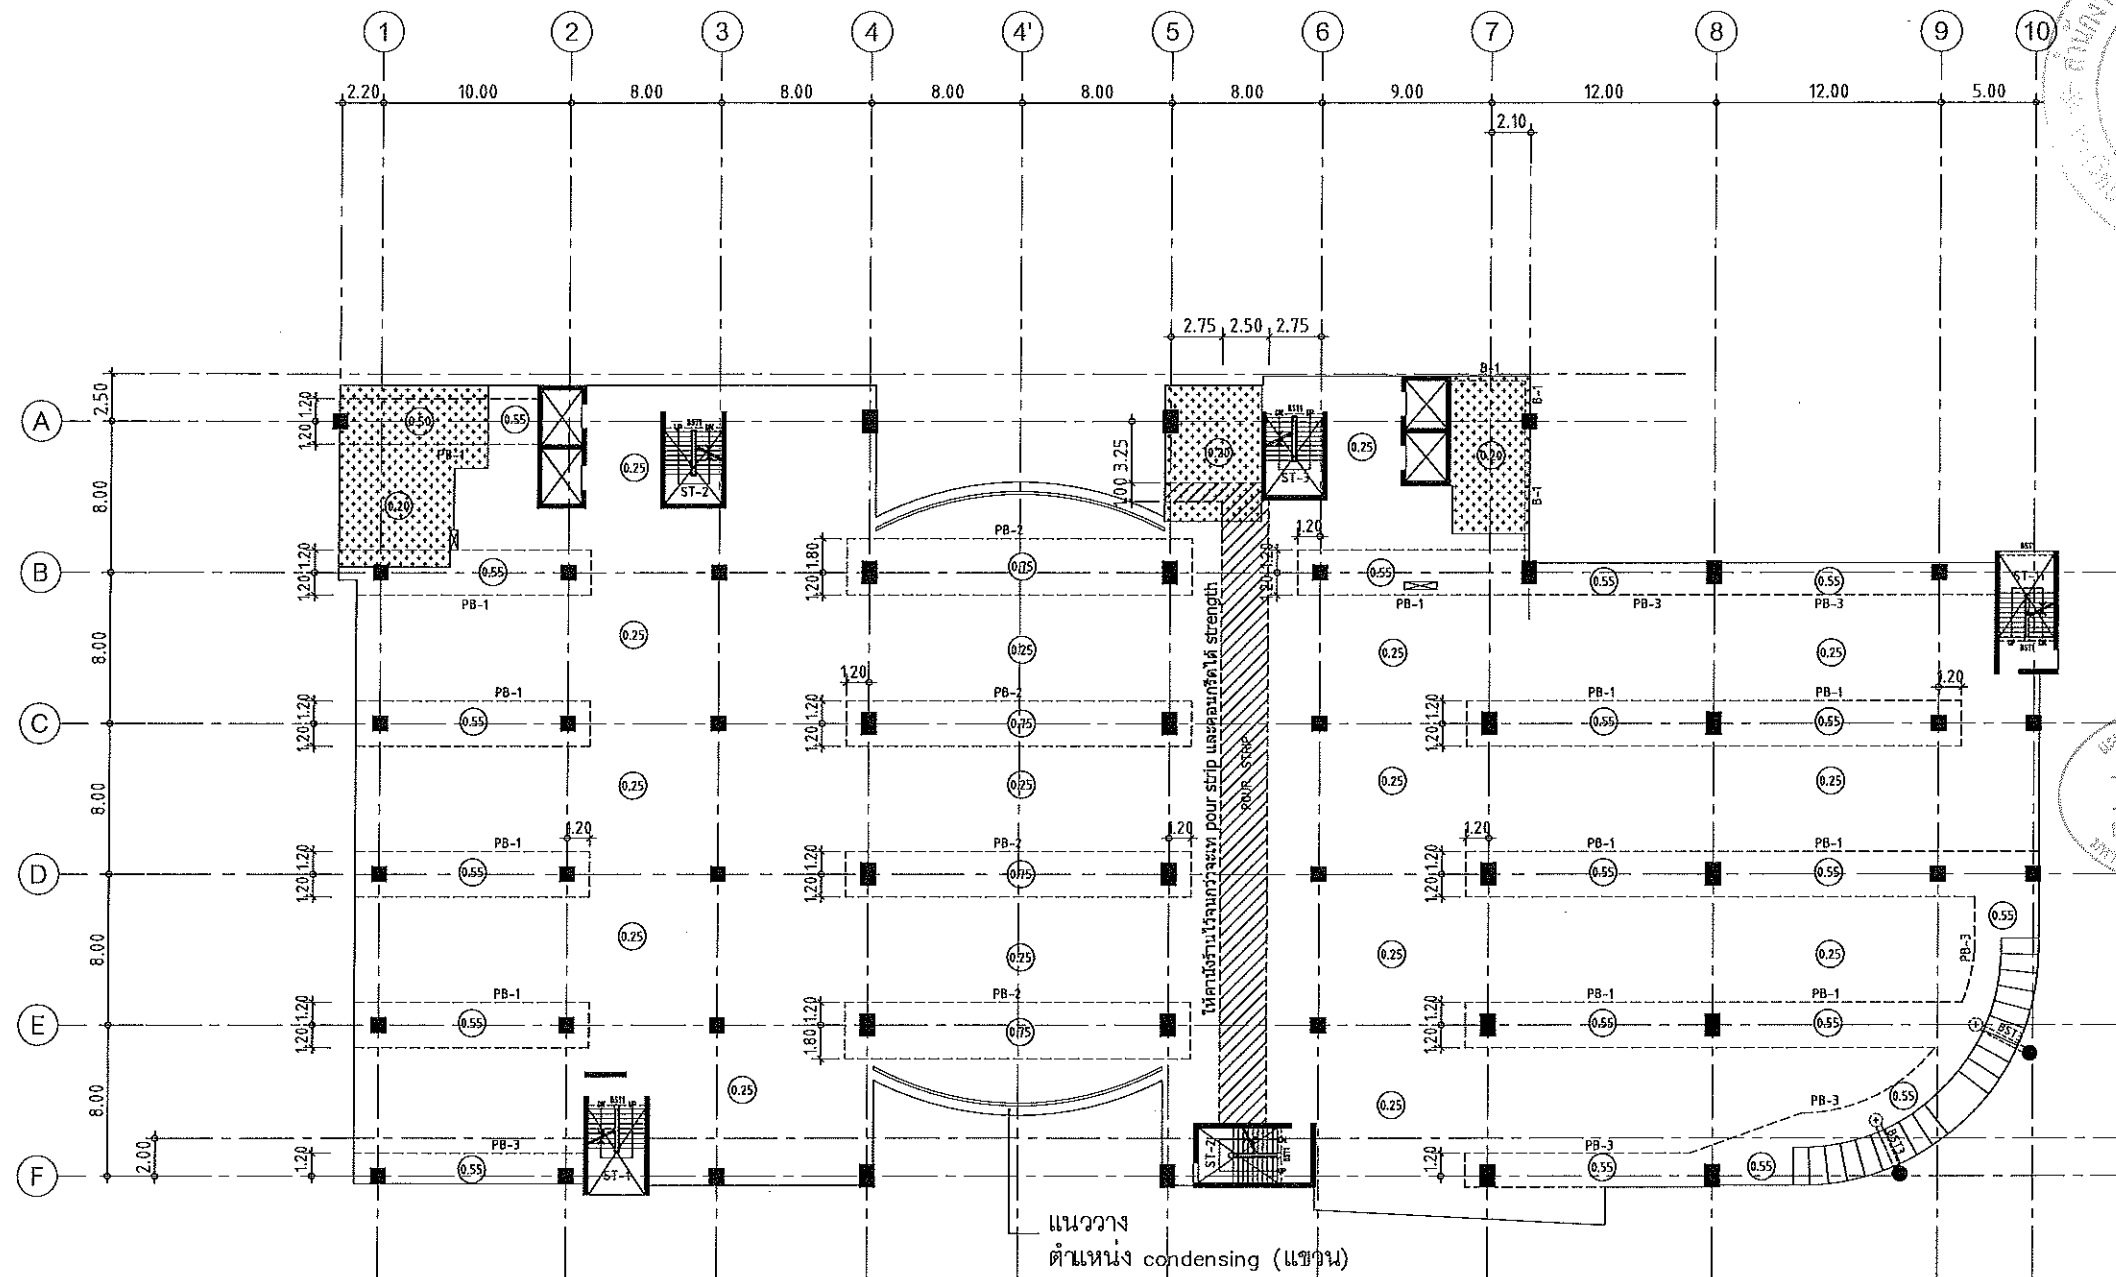

แปลนพื้นที่ 4
มาตราส่วน 1:400


- NOTES:**
1. ALL DIMENSIONS ARE IN METER (m.)
 2. LOADING

LL.	=	400 kg/m ²
SDL.	=	200 kg/m ²
 3. THICKNESS OF SLABS ARE GIVEN IN ○.
 4. PROFILE OF TENDON MEASURED FROM SOFFIT OF SLAB.
 5. RC. STRUCTURE
 6. DROP 0.05 m.

ผู้ช่วยศาสตราจารย์ วิโรจน์ ลิ้มไขแสง
อธิการบดีมหาวิทยาลัยเทคโนโลยีราชมงคลอีสาน




แผนงานออกแบบสิ่งก่อสร้าง
โครงสร้าง
สำนักงานบริหารสินทรัพย์
มหาวิทยาลัยเทคโนโลยีราชมงคลอีสาน

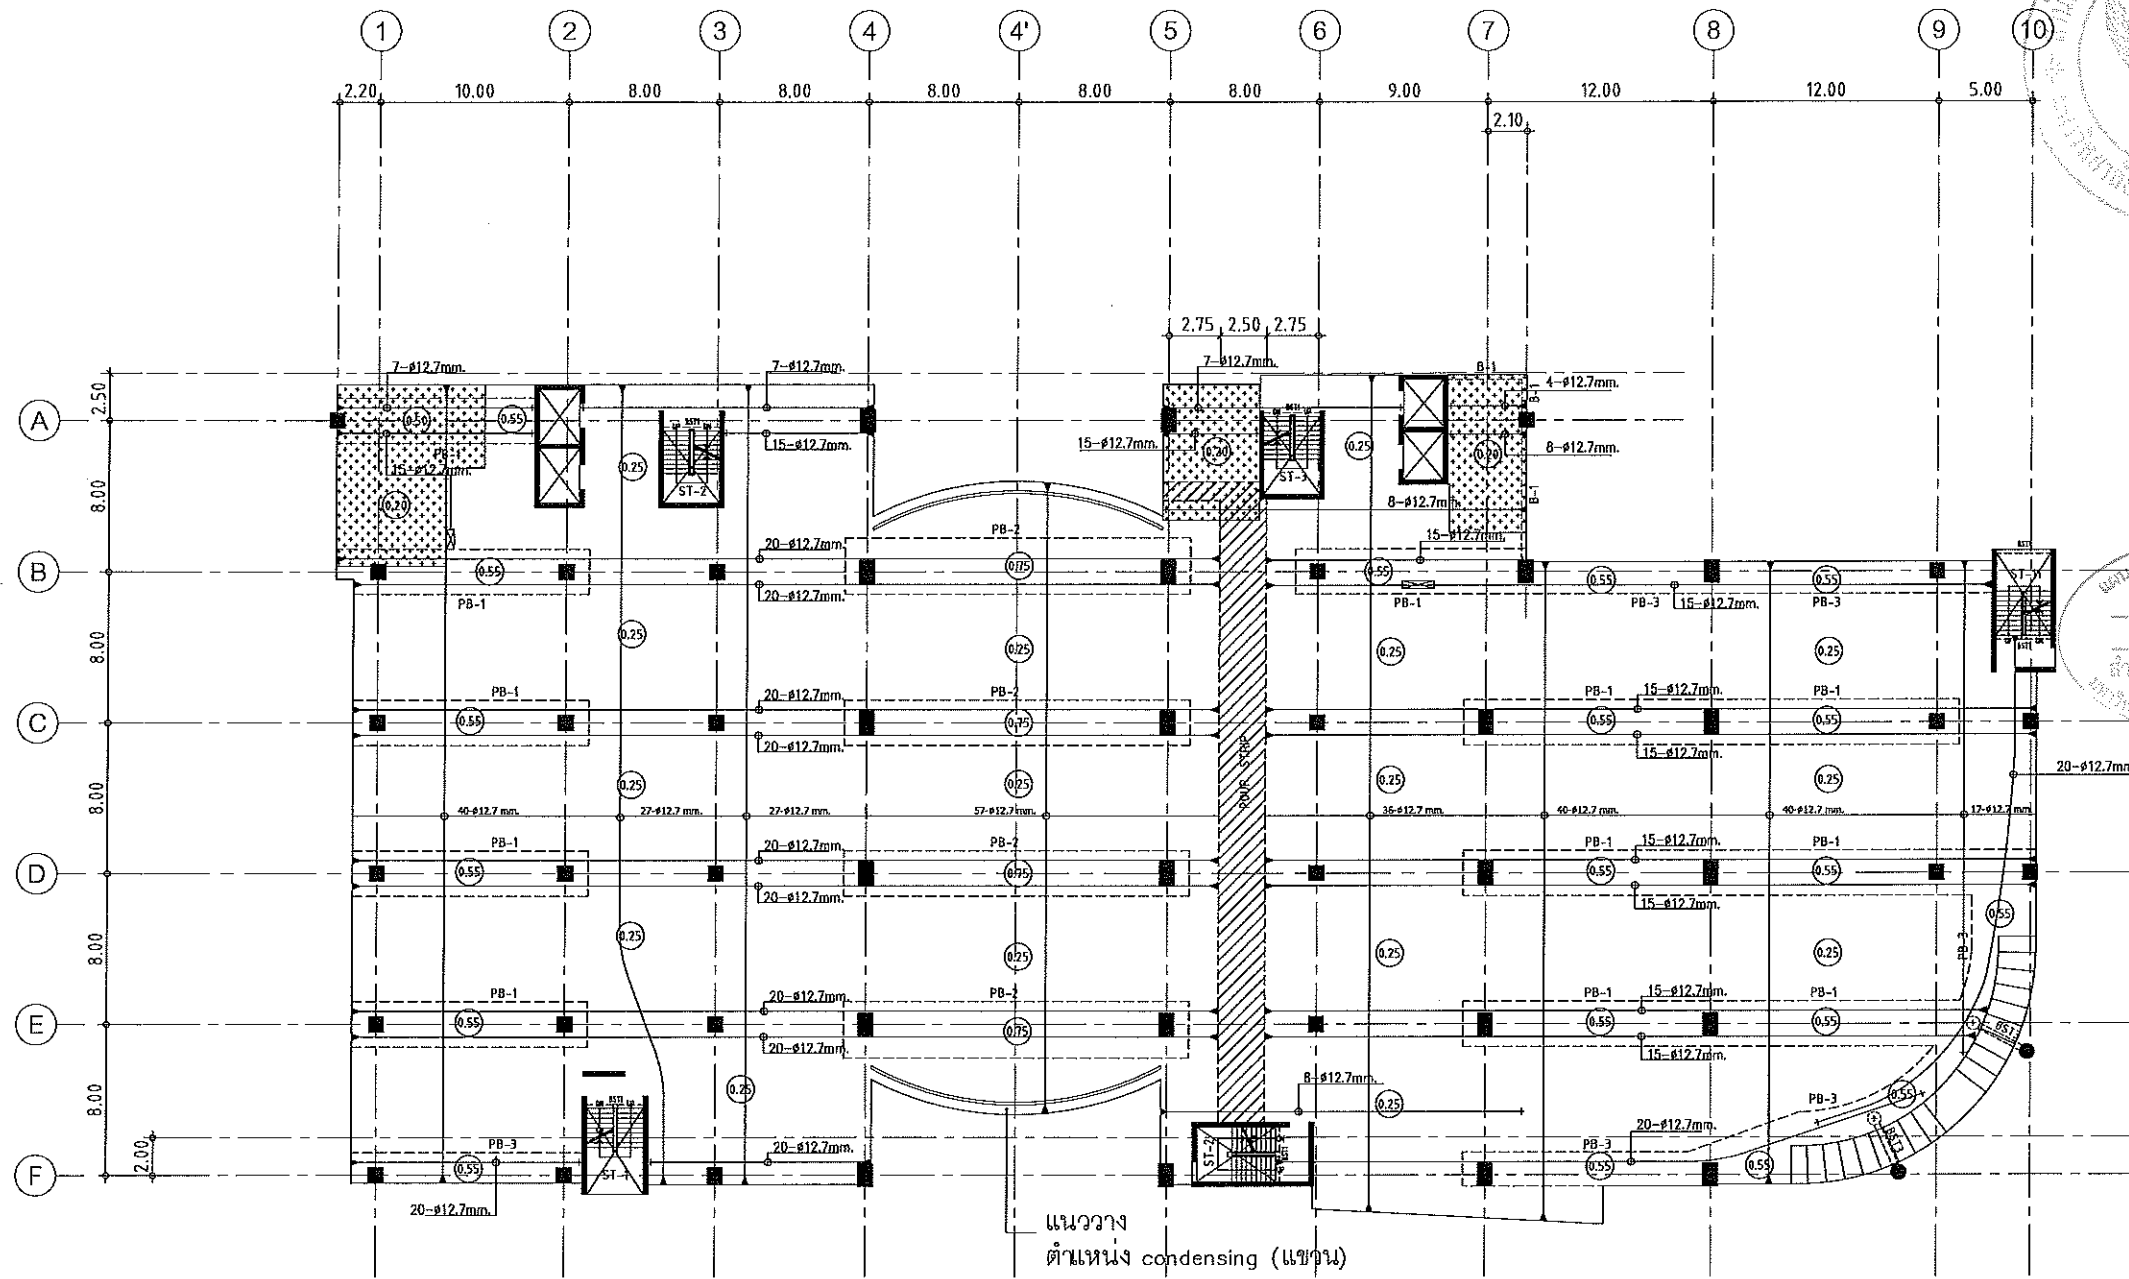

แปลนลวดอัดแรงพื้นที่ 4
 มาตรฐาน 1:400

NOTES:

1. ALL DIMENSIONS ARE IN METER (m.)
2. LOADING
 LL. = 400 kg/m.²
 SDL. = 200 kg/m.²
3. THICKNESS OF SLABS ARE GIVEN IN ○.
4. PROFILE OF TENDON MEASURED FROM SOFFIT OF SLAB.
5. RC. STRUCTURE
6. DROP 0.05 m.

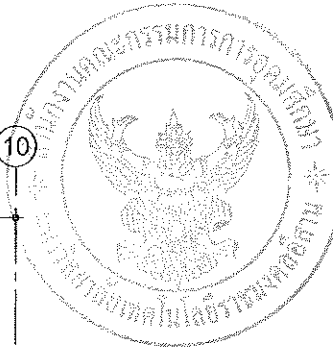

แผนการออกแบบสิ่งก่อสร้าง
 วิศวกรรม
 สำนักงานบริหารวิศวกรรม
 มหาวิทยาลัยเทคโนโลยีราชมงคลธัญบุรี

JOB NO. RNS-5907
 PROJECT
 โครงการออกแบบอาคารเรียนรวม
 และปฏิบัติการวิชาชีพ
 OWNER
 มหาวิทยาลัยราชภัฏวชิรเวศน์
 วิทยาเขตขอนแก่น
 LOCATION
 มหาวิทยาลัยราชภัฏวชิรเวศน์
 วิทยาเขตขอนแก่น
 DESIGN TEAM
renovatespace
 ARCHITECTURE • INTERIOR • EXHIBITION • RENOVATION
 RENOVATE SPACE CO.,LTD
 449 SUKHUMVIT 63 (EKKAMAI 2) KLONGTONNAI WATTANA 10110
 Tel. (66 2) 711 - 5637 Fax. (66 2) 711 - 5763
 E-MAIL: info@space.co.th Web Site: www.space.co.th


ARCHITECTS DESIGNERS	SIGNATURE
ศุภินันท์ ทรัพย์ทวีศักดิ์ n-คก7228	
INTERIOR DESIGNERS	SIGNATURE
LANDSCAPE DESIGNERS	SIGNATURE
STRUCTURAL ENGINEERS	SIGNATURE
ฉัตรชัย ทรัพย์พิพัฒน์ ๐๖1873	๐๖๑๗
CIVIL ENGINEERS	SIGNATURE
ธีรพงศ์ จุฬนทชัย ศก9824	
ธีรพงศ์ จุฬนทชัย ศก1503	
ELECTRIC ENGINEERS	SIGNATURE
ไพโรจน์ ศงส์สุกิจพิพัฒน์ ๐๖๒๕๕	
MECHANIC ENGINEERS	SIGNATURE
วิญญูภา วัฒนาพานิช ๐๖๒๖๑๓	
SANITARY ENGINEERS	SIGNATURE
บรรณศักดิ์ วัฒนศิริ ๐๖๔๘	
วิรัช จงพจน์ ๐๖1๑๖๑	
REVISIONS	DATE

เอกสารสำหรับเบ็งบวคที่ 2

DRAWING TITLE	SCALE
แปลนพื้นที่ 4 (ลวดอัดแรง)	
DRAWN R-SPACE STAFF	DRAWING NO.
CHECKED	ST-116
APPROVED	TOTAL
DATE 25/04/59	
FILE: -	

ผู้ช่วยศาสตราจารย์ วิโรจน์ ลิ้มไขแสง
 อธิการบดีมหาวิทยาลัยเทคโนโลยีราชมงคลธัญบุรี

Notes
 This Drawing is Copyrighted. All Contractors must check all dimensions on site.
 Only figured dimensions and grid lines are to be worked from. Discrepancies
 must be reported immediately to the Architect or Engineer concerned
 before processing.

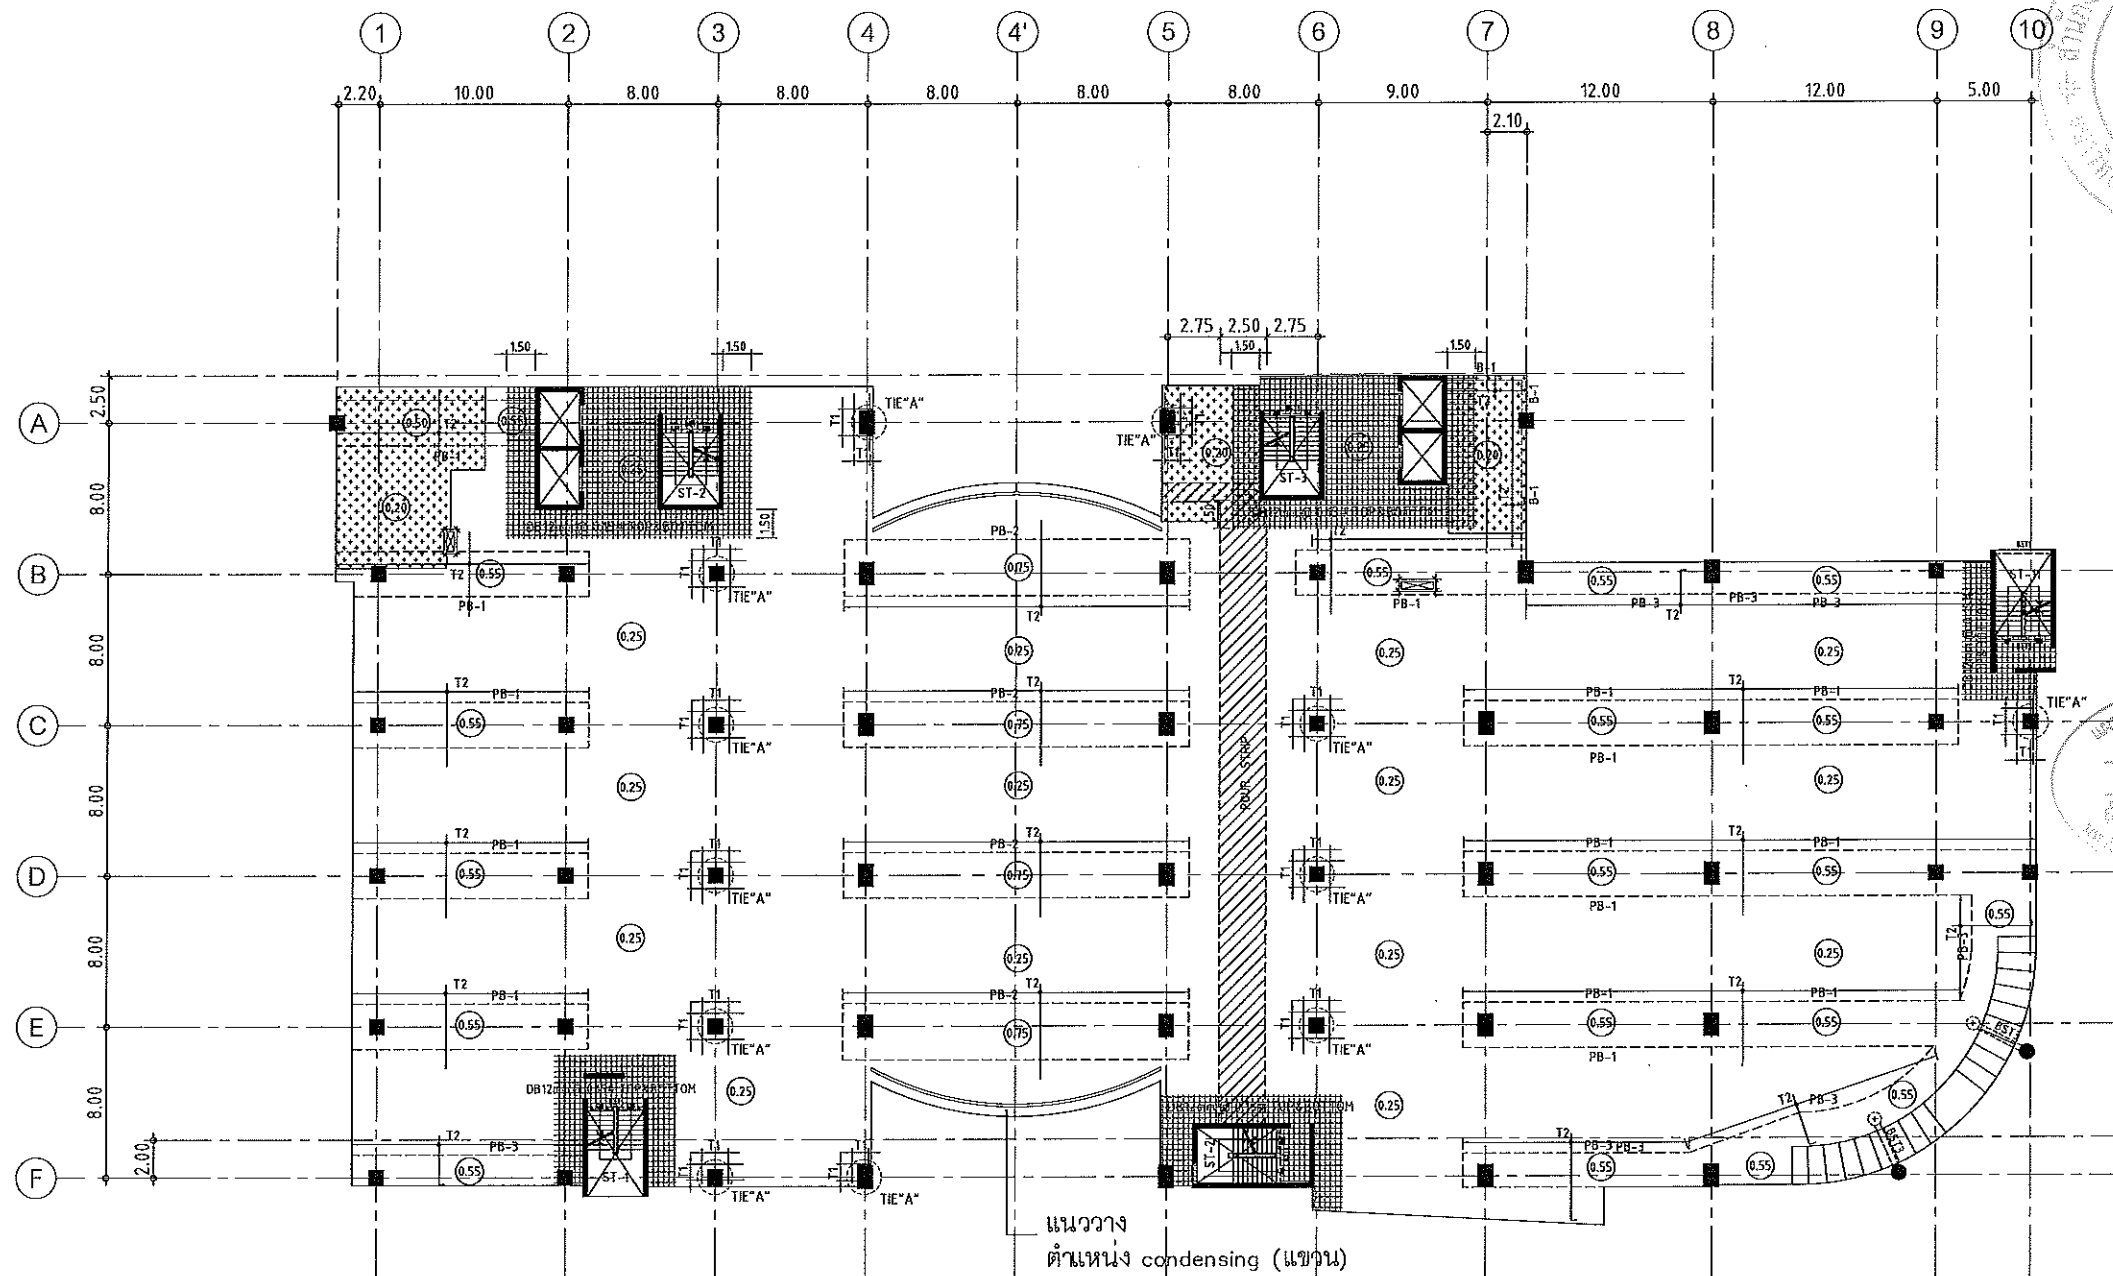

แปลนเหล็กเสริมพื้นชั้นที่ 4

มาตราส่วน

1:400

NOTES:

1. ALL DIMENSIONS ARE IN METER (m.)

2. LOADING

LL. = 400 kg/m.²
SDL. = 200 kg/m.²

3. THICKNESS OF SLABS ARE GIVEN IN ○.

4. PROFILE OF TENDON MEASURED FROM SOFFIT OF SLAB.

5. RC. STRUCTURE

6. DROP 0.05 m.

TOP REINFORCEMENT

NAME	DETAIL	LENGTH & SHAPE
T1	15-DB12mm. @ 0.10	1500 + 1500 + 1500 + 0.15
T2	DB12mm. @ 0.20	1000 + 1000 + 1000 + 0.15

BOTTOM REINFORCEMENT

DB12mm. @500m.# TYPICAL ALL AREA


R1 = 3-DB20mm.@100 (T&B) ; L=2.00 m.

หมายเหตุ :

-ห้องที่ตำแหน่งเสาให้เปลี่ยนเป็นฝัง SLEEVE แทนทั้งหมด

-ห้องที่มีและระเบียง ลดระดับ 0.05 ม.

ผู้ช่วยศาสตราจารย์ วิโรจน์ ลิ่มไชแสง
อธิการบดีมหาวิทยาลัยเทคโนโลยีราชมงคลธัญบุรี

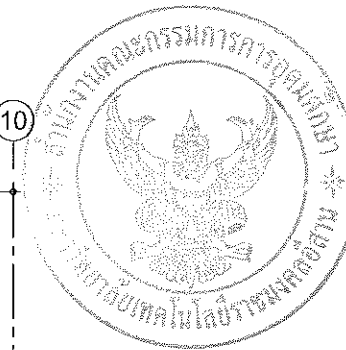

RENOVATE SPACE CO.,LTD

419 SUKHUMVIT 83 (EKKAMAI 2) KLONGTONNAU WATTANA 10110
Tel. (66 2) 711 - 6837 Fax. (66 2) 711 - 5763
E-MAIL : info@space.co.th Web Site : www.space.co.th

ARCHITECTS DESIGNERS SIGNATURE

สุทิน กฤษณะพันธ์ ๗-๕๖๖๖๒๘

INTERIOR DESIGNERS SIGNATURE

LANDSCAPE DESIGNERS SIGNATURE

STRUCTURAL ENGINEERS SIGNATURE

สุทิน ธีรพงศ์ ๑๒๑๘๖๖

CIVIL ENGINEERS SIGNATURE

เมธีศักดิ์ ขุนนทชัย ๕๓๒๕๒๔

เมธีศักดิ์ ขุนนทชัย ๓๕๑๕๐๓

ELECTRIC ENGINEERS SIGNATURE

โกวิท ตรีวิทย์วัฒนา ๑๖๒๕๒๕

MECHANIC ENGINEERS SIGNATURE

ณัฐกร จันทร์โพธิ์ ๕๓๒๖๑๓

SANITARY ENGINEERS SIGNATURE

ณรงค์ จันทร์รุ่งโรจน์ ๑๕๔๘

วิภา ธาพงษ์ ๓๕๑๕๐๑

REVISIONS DATE

เอกสารสำหรับเบ็กงวดที่ 2

DRAWING TITLE SCALE

แปลนพื้นที่ 5

DRAWN R-SPACE STAFF DRAWING NO.


CHECKED ST-118

APPROVED


DATE 26/04/59 TOTAL

FILE: -


Notes
This Drawing is Copyrighted. All Contractors must check all dimensions on site. Only figured dimensions and grid lines are to be worked from. Discrepancies must be reported immediately to the Architect or Engineer concerned before processing.

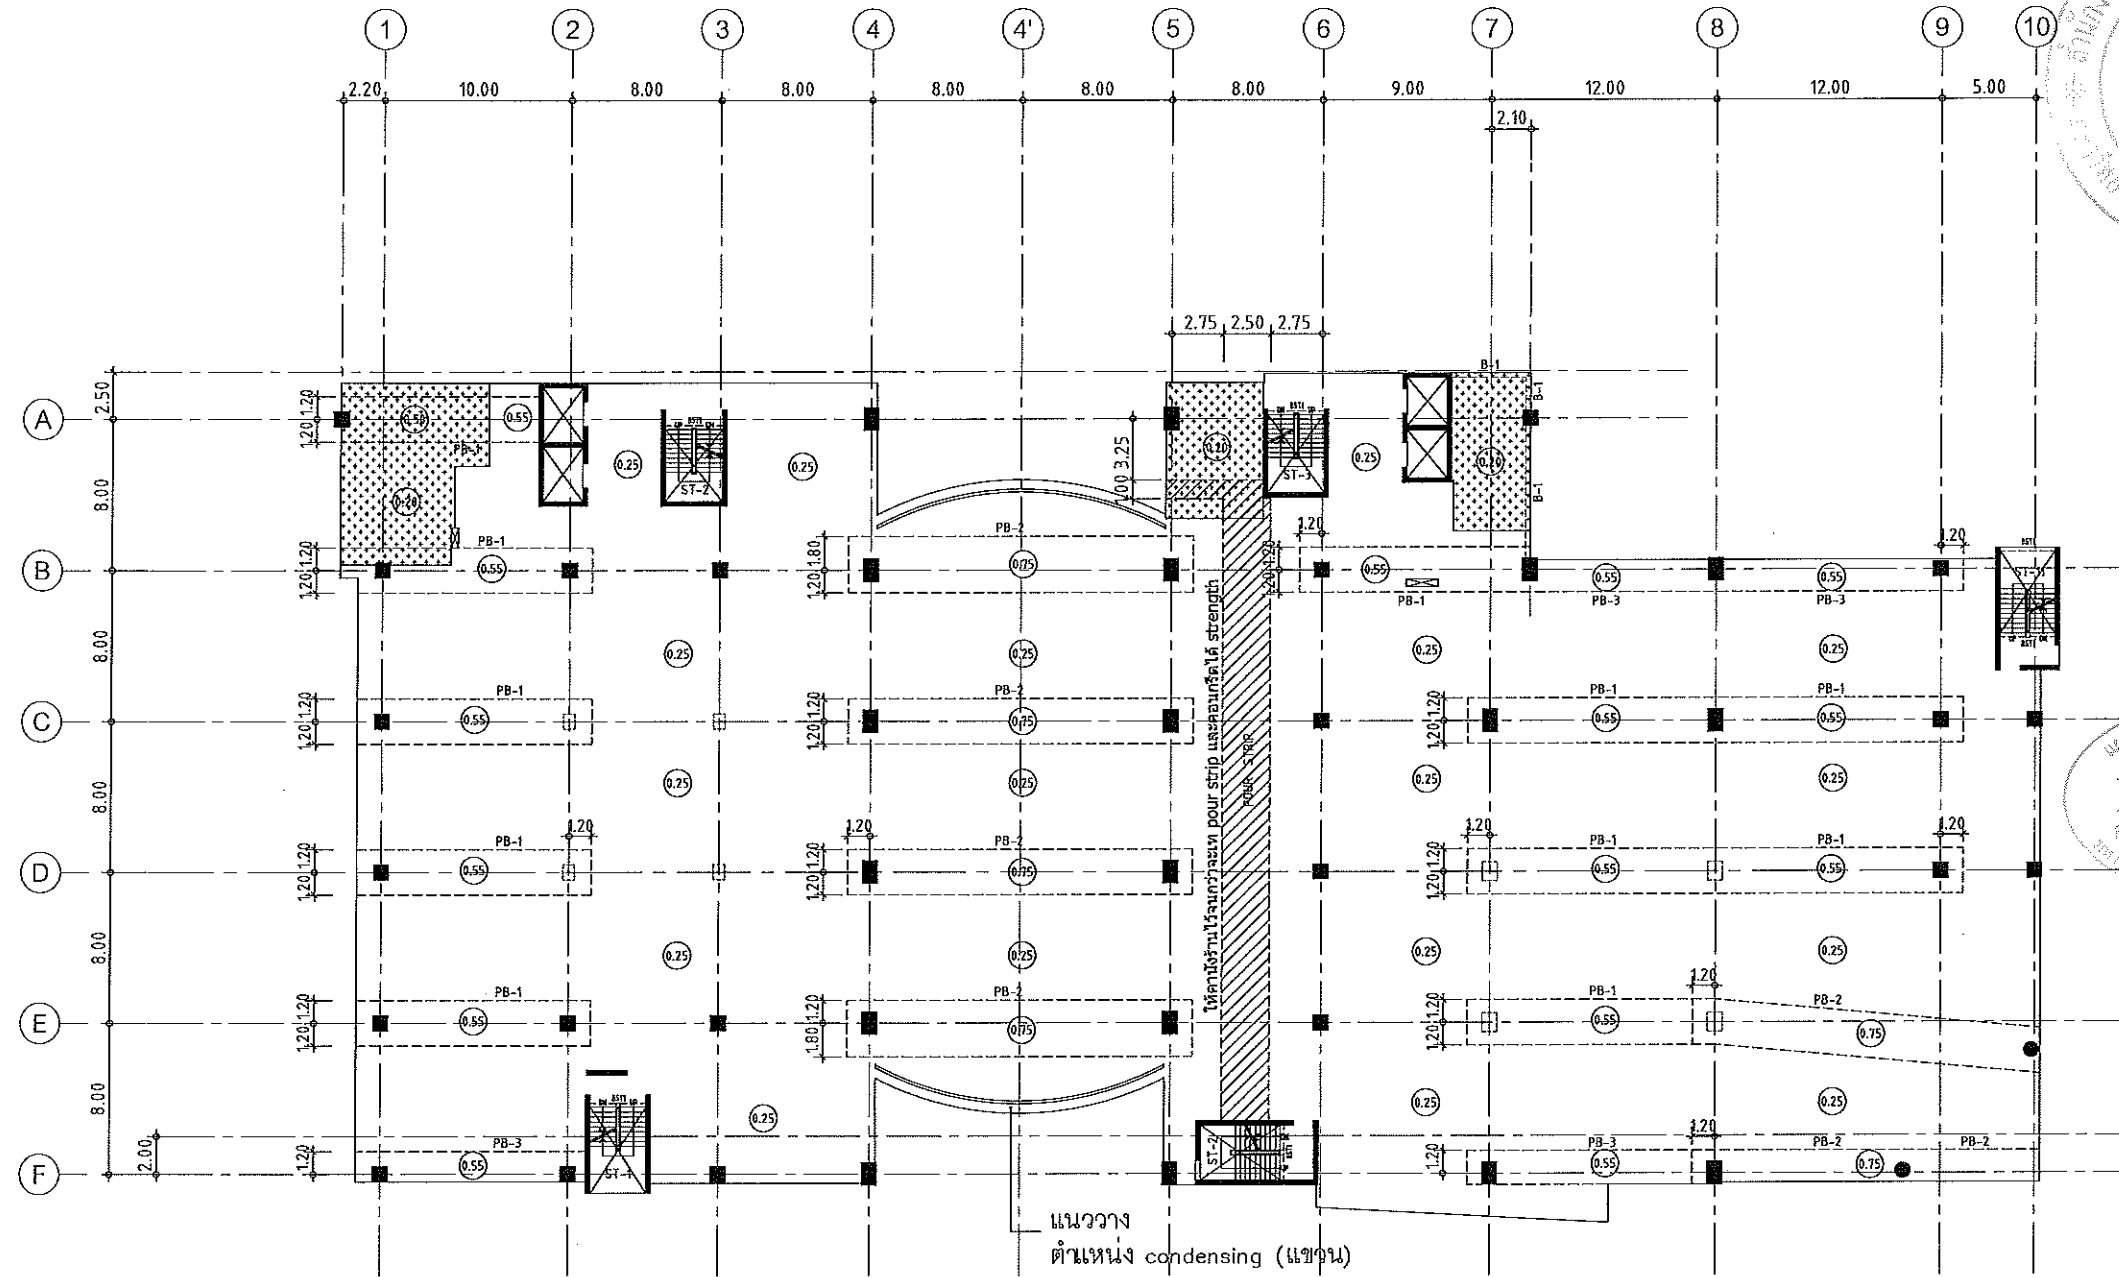

แผนงานออกแบบสิ่งก่อสร้าง
โครงสร้าง
สำนักงานบริหารสถาปัตย์
มหาวิทยาลัยราชภัฏวชิรเวศน์

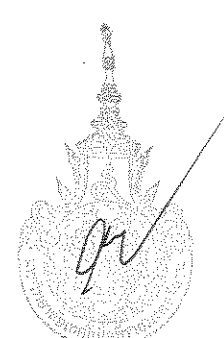

ผู้ช่วยศาสตราจารย์ วิโรจน์ ลิ้มไขแสง
อธิการบดีมหาวิทยาลัยเทคโนโลยีราชมงคลอีสาน

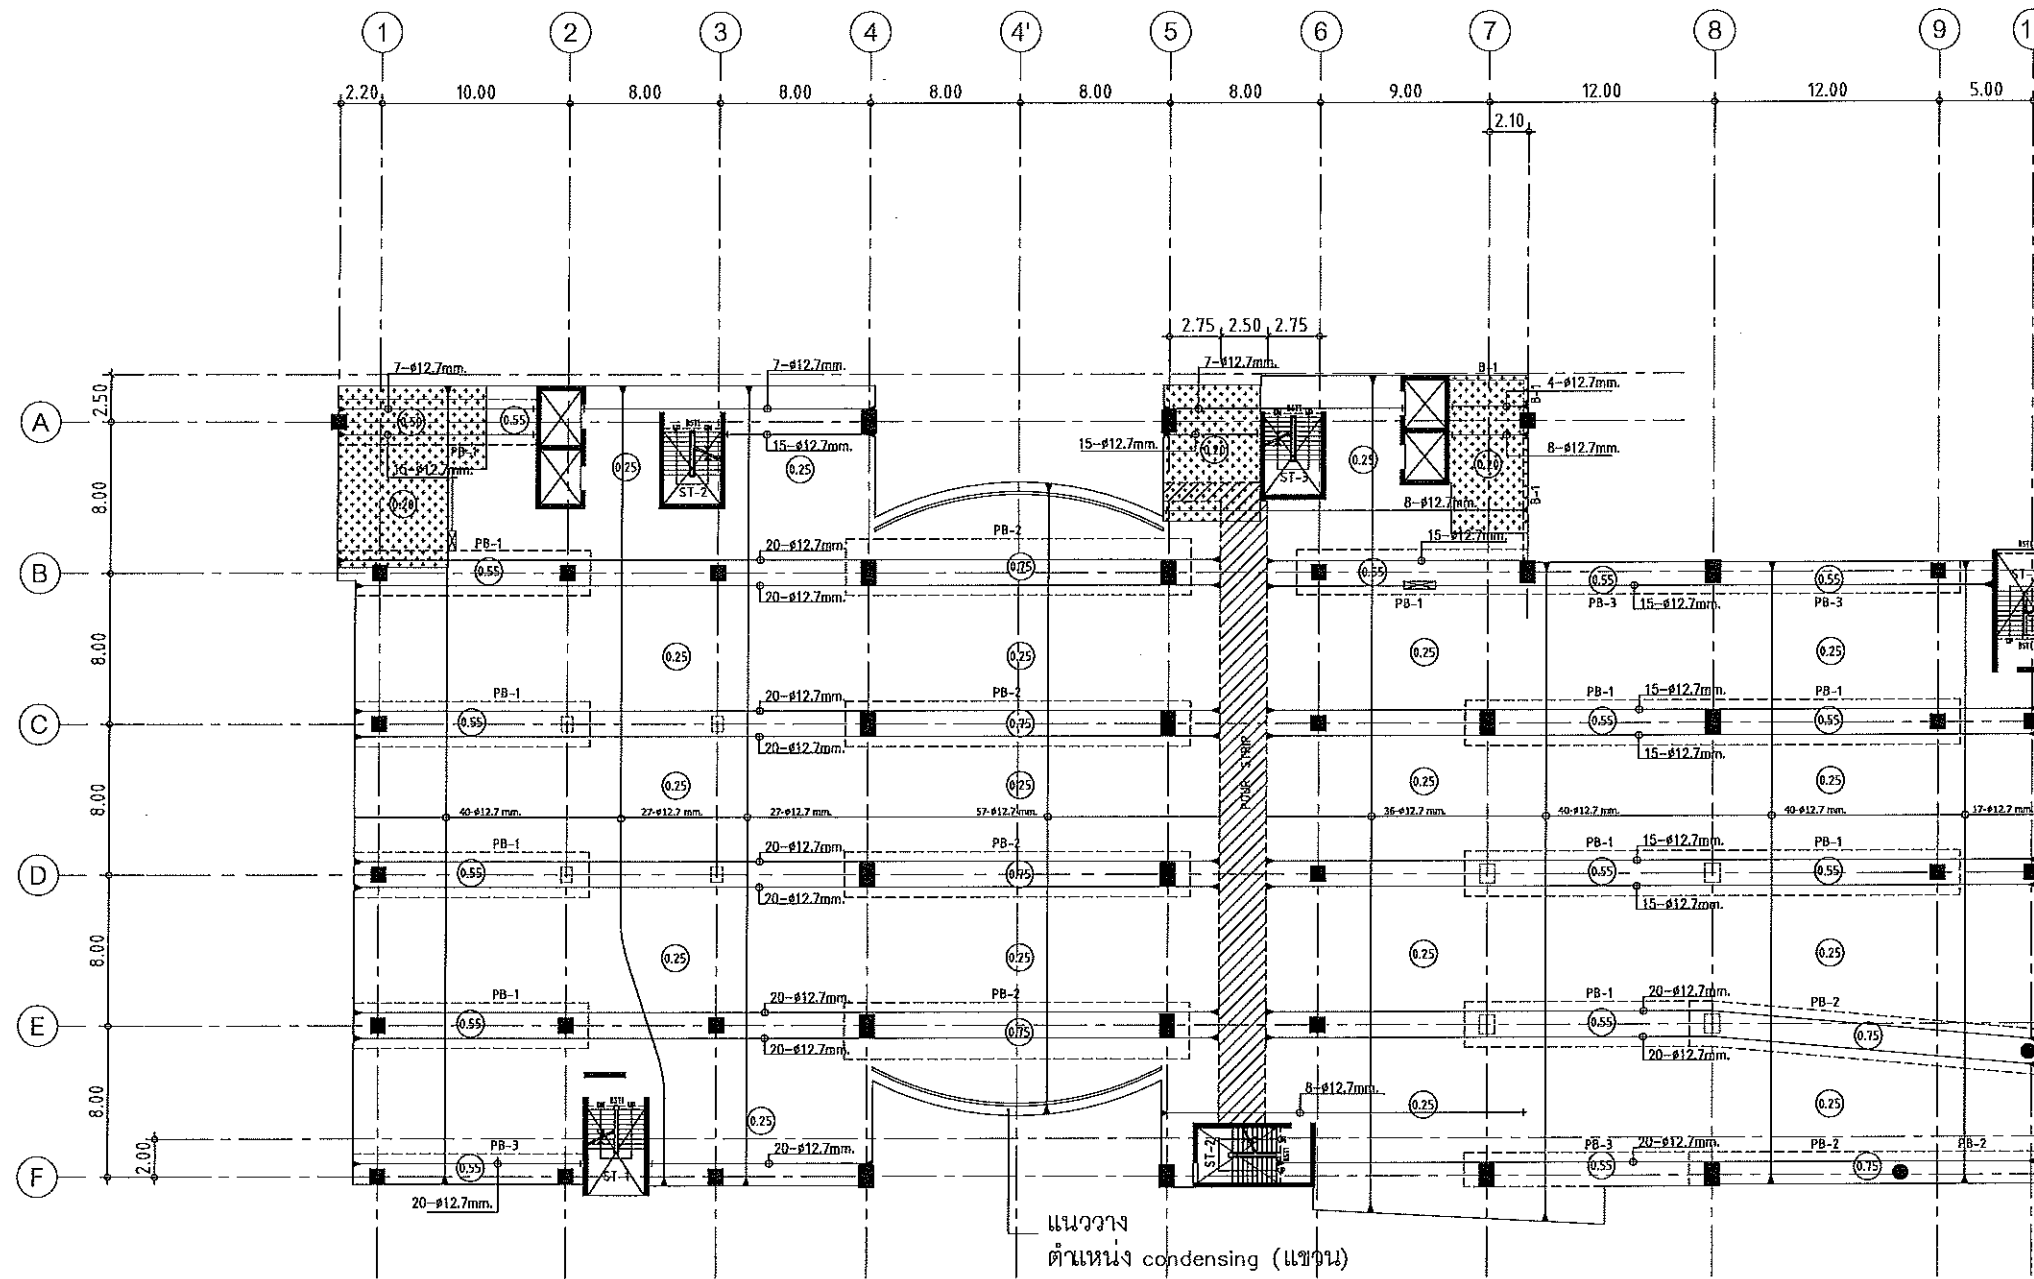

แปลนลวดอัดแรงพื้นที่ 5
 มาตรฐาน 1:400

NOTES:

- ALL DIMENSIONS ARE IN METER (m.)
- LOADING
 LL. = 400 kg/m.²
 SDL. = 200 kg/m.²
- THICKNESS OF SLABS ARE GIVEN IN ○.
- PROFILE OF TENDON MEASURED FROM SOFFIT OF SLAB.
- RC. STRUCTURE
- DROP 0.05 m.

แผนงานออกแบบสิ่งก่อสร้าง
 วิศวกรรม
 สำนักงานวิศวกรรม
 26/04/59



ผู้ช่วยศาสตราจารย์ วิโรจน์ ตี๋มโง่แสง
 อธิการบดีมหาวิทยาลัยเทคโนโลยีราชมงคลธัญบุรี


JOB NO. RNS-5907
 PROJECT โครงการออกแบบอาคารเรียนรวม และปฏิบัติการวิชา
 OWNER มหาวิทยาลัยราชภัฏวชิราวุฒวิทยาลัย
 LOCATION มหาวิทยาลัยราชภัฏวชิราวุฒวิทยาลัย
 DESIGN TEAM renovatespace
 ARCHITECTURE • INTERIOR • EXHIBITION • RENOVATION
 RENOVATE SPACE CO.,LTD
 449 SUKHUMVIT 63 (EKKAMAI 2) KLONGTONNAI WATTANA 10110
 Tel. (66 2) 711 - 5637 Fax. (66 2) 711 - 5763
 E-MAIL : info@space.co.th Web Site : www.space.co.th

ARCHITECTS DESIGNERS	SIGNATURE
สุวิทย์ ภาณุพงศ์ ก-647228	
INTERIOR DESIGNERS	SIGNATURE
LANDSCAPE DESIGNERS	SIGNATURE
STRUCTURAL ENGINEERS	SIGNATURE
ฉัตรชัย ธีรพันธุ์พานิช วช1873	ฉัตรชัย
CIVIL ENGINEERS	SIGNATURE
เกียรติศักดิ์ อรุณทรัพย์ สช6624	
เกียรติศักดิ์ อรุณทรัพย์ กช1503	
ELECTRIC ENGINEERS	SIGNATURE
ไพรัช หงษ์สุวิวัฒนา วช1825	
MECHANIC ENGINEERS	SIGNATURE
ปัญญา สุนทรวัฒน์ สช2813	
SANITARY ENGINEERS	SIGNATURE
ณรงค์ ใจรุ่งโรจน์ กช48	
วิชัย ทรัพย์ กช189	
REVISIONS	DATE

เอกสารสำหรับเบ็งบังคดีที่ 2

DRAWING TITLE	SCALE
แปลนพื้นที่ 5 (ลวดอัดแรง)	
DRAWN	DRAWING NO.
R.SPACE STAFF	ST-119
CHECKED	APPROVED
DATE	TOTAL
26/04/59	
FILE	

Notes
 This Drawing is Copyrighted. All Contractors must check all dimensions on site.
 Only figured dimensions and grid lines are to be worked from. Discrepancies
 must be reported immediately to the Architect or Engineer concerned
 before processing.

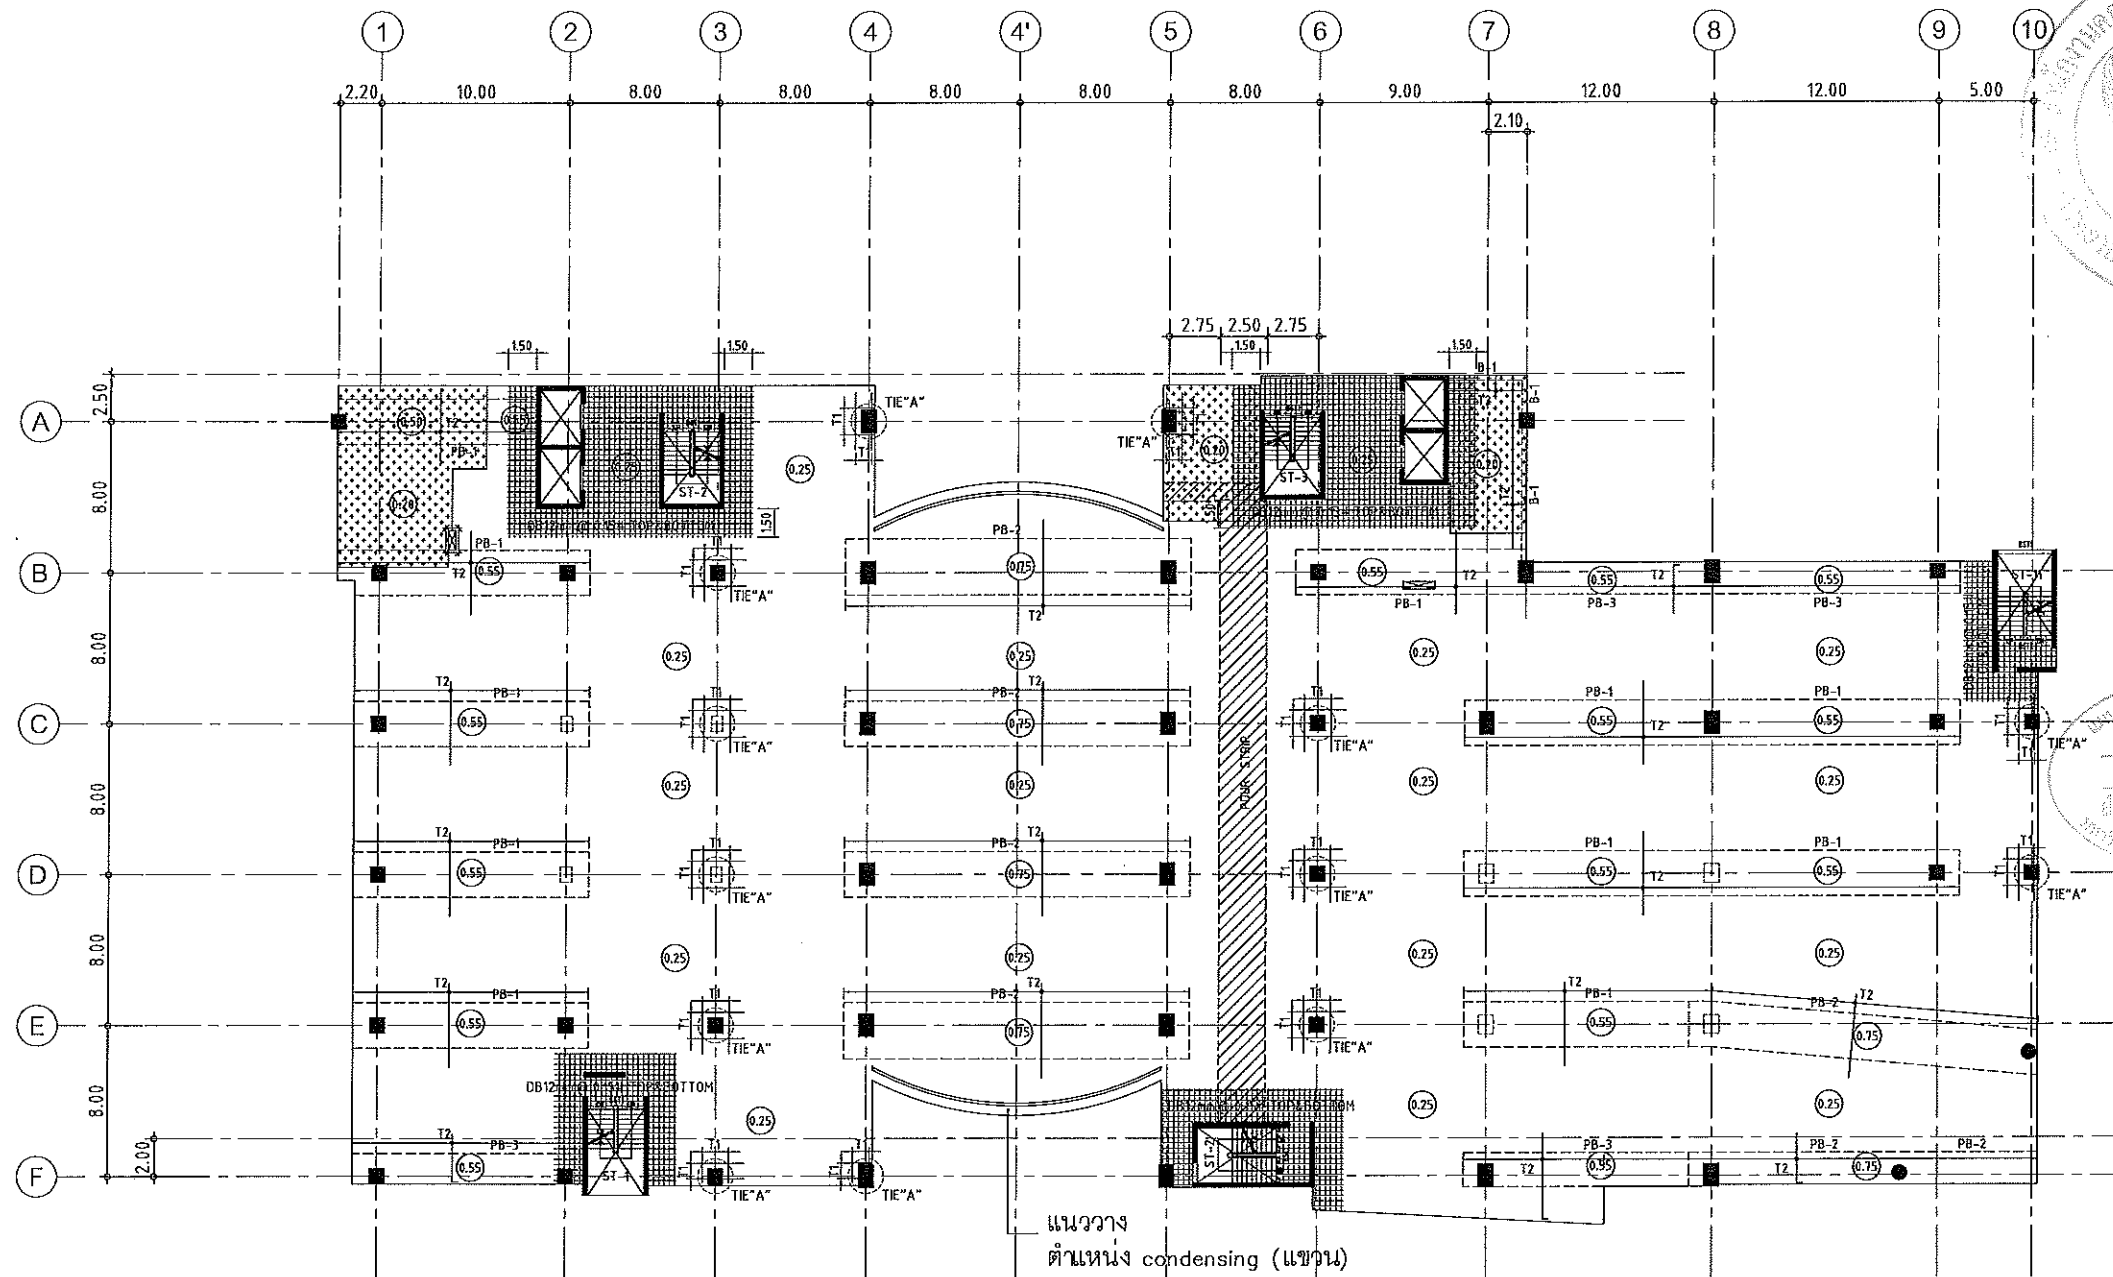

แปลนเหล็กเสริมพื้นชั้นที่ 5
มาตราส่วน 1:400

NOTES:

- ALL DIMENSIONS ARE IN METER (m.)
- LOADING
LL. = 400 kg/m.²
SDL. = 200 kg/m.²
- THICKNESS OF SLABS ARE GIVEN IN ○.
- PROFILE OF TENDON MEASURED FROM SOFFIT OF SLAB.
- RC. STRUCTURE
- DROP 0.05 m.

TOP REINFORCEMENT

NAME	DETAIL	LENGTH & SHAPE
T1	15-DB12mm. @ 0.10	1500 1500 1500 +10.15
T2	DB12mm. @ 0.20	1000 1000 1000 +10.15


BOTTOM REINFORCEMENT
DB12mm. @500m.# TYPICAL ALL AREA
R1 = 3-DB20mm.@100 (T&B) ; L=2.00 m.

หมายเหตุ :
-ช่องที่ตำแหน่งเสาให้เปลี่ยนเป็นฝัง SLEEVE แทนทั้งหมด
-ห้องน้ำและระเบียง ลดระดับ 0.05 ม.

ผู้ช่วยศาสตราจารย์ วิโรจน์ ลิ้มไขแสง
อธิการบดีมหาวิทยาลัยเทคโนโลยีราชมงคลธัญบุรี



JOB NO. RNS-5907
 PROJECT
 โครงการออกแบบอาคารเรียนรวม
 และปฏิบัติการวิชาชีพ
 OWNER
 มหาวิทยาลัยวงศศิลา
 วิทยาเขตขอนแก่น
 LOCATION
 มหาวิทยาลัยวงศศิลา
 วิทยาเขตขอนแก่น
 DESIGN TEAM
renovatespace
 ARCHITECTURE • INTERIOR • EXHIBITION • RENOVATION
 RENOVA SPACE CO.,LTD
 419 SUKHUMVIT 63 (EKKAMAI 2) KLONGTONNAU WATTANA 10110
 Tel. (66 2) 711 - 6637 Fax. (66 2) 711 - 6763
 E-MAIL : info@space.co.th Web Site : www.space.co.th

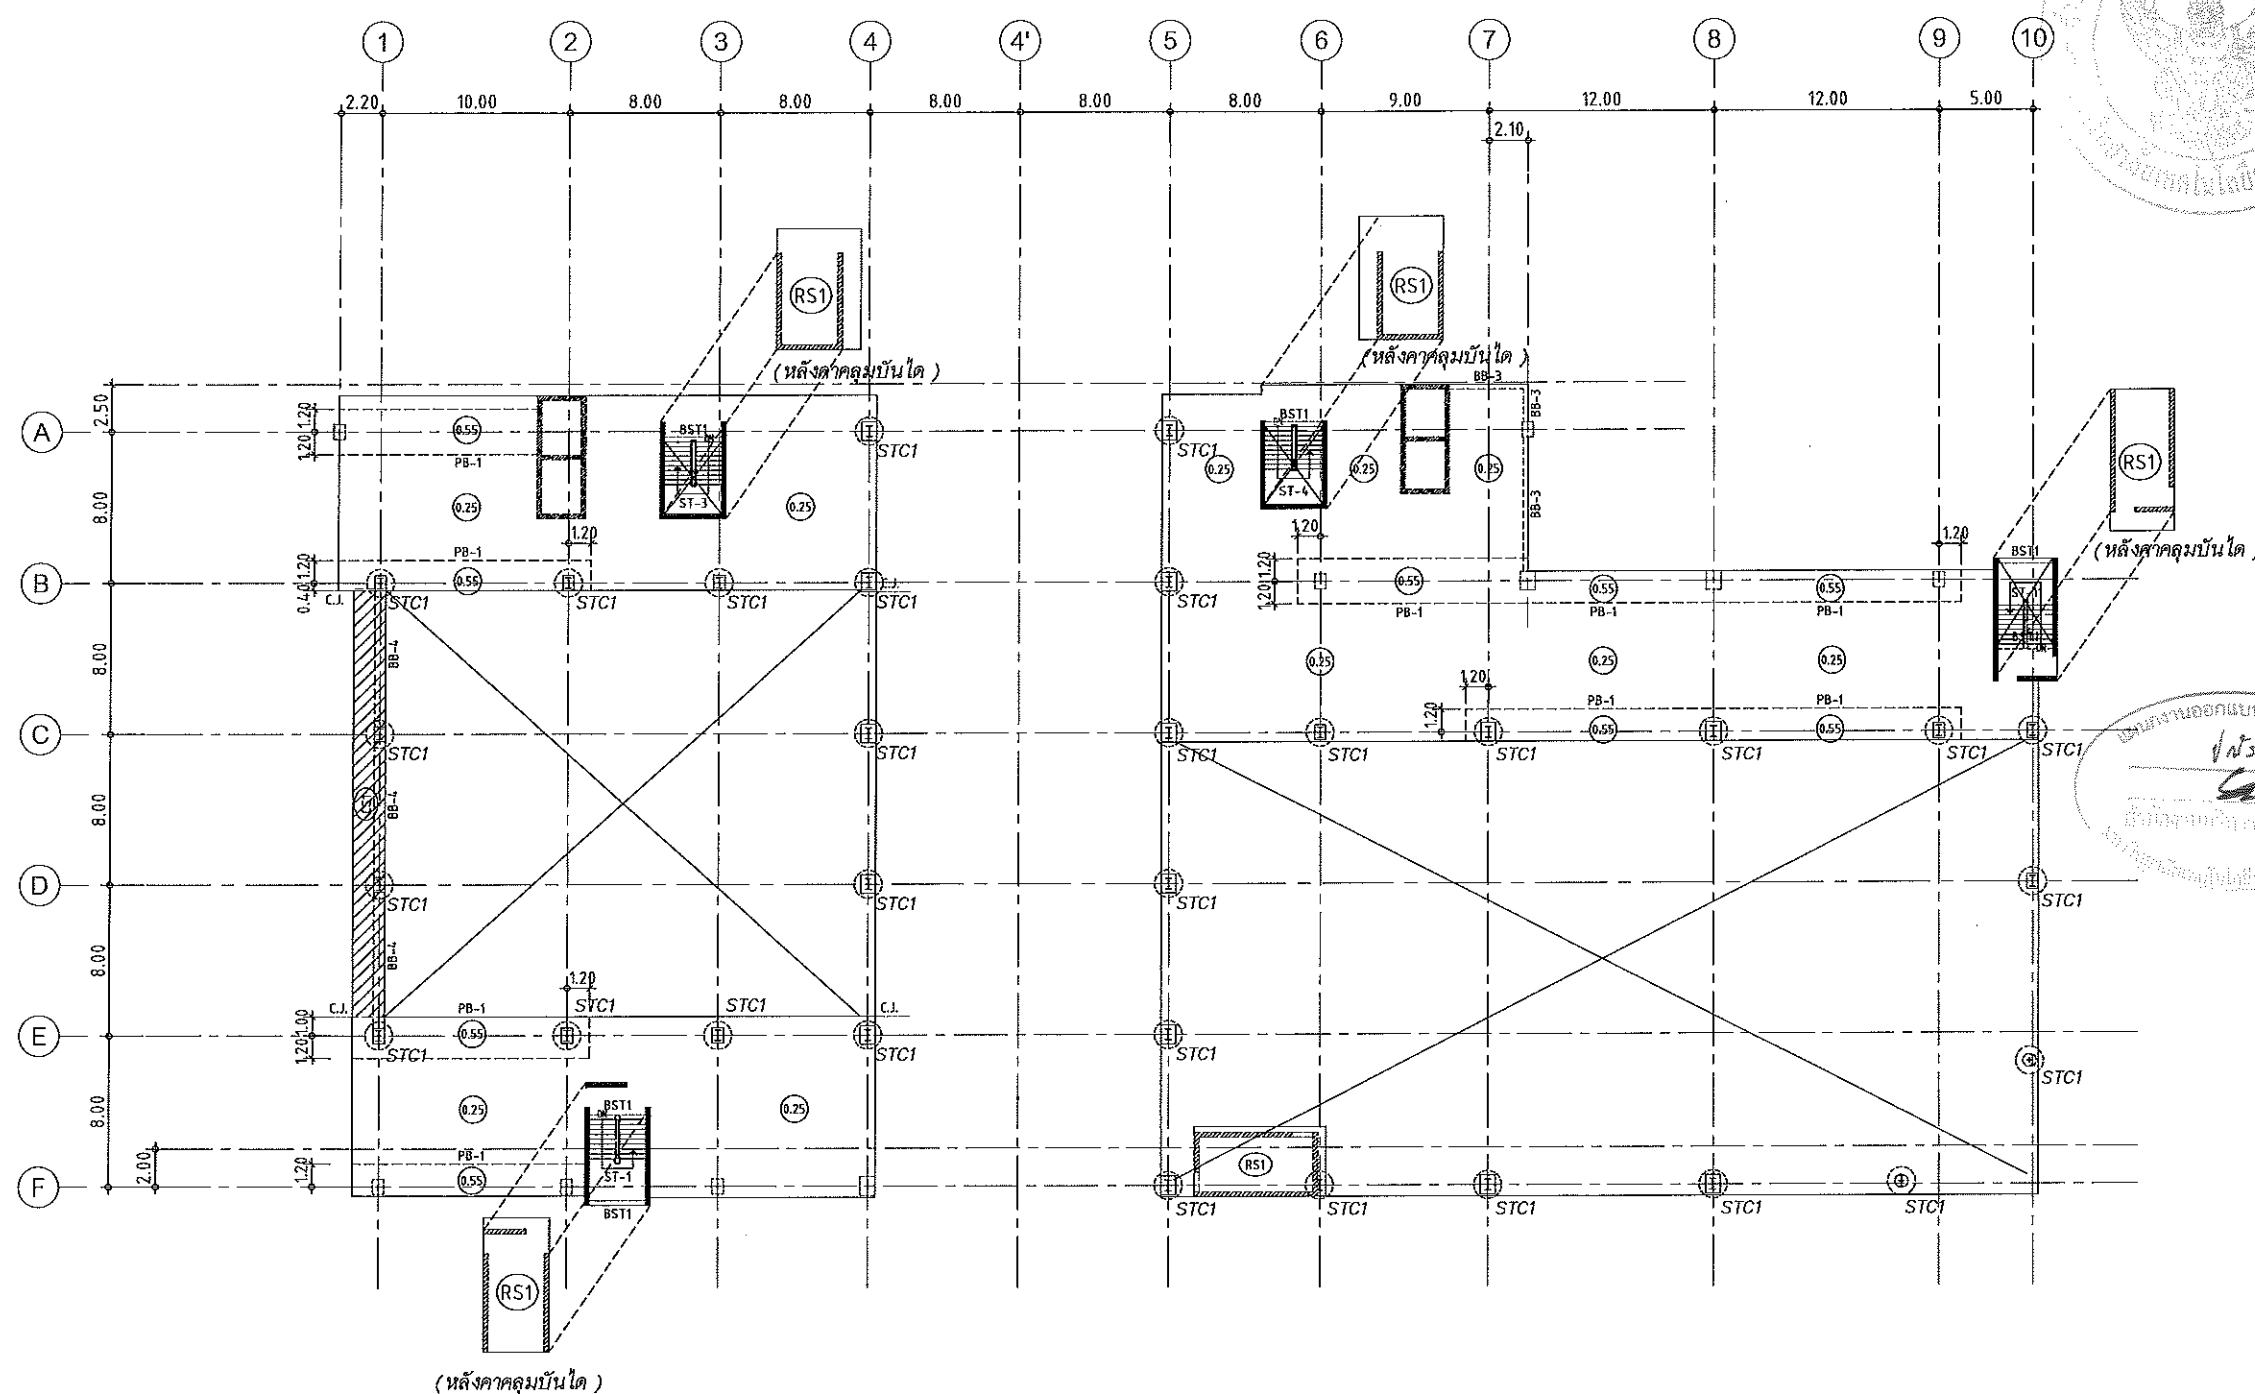

แผนงานออกแบบสิ่งก่อสร้าง
 1/สร้าง.
 1/10/2564
 1/10/2564
 1/10/2564

แปลนพื้นชั้นดาดฟ้า
 มาตรฐาน 1:400

- NOTES:
- ALL DIMENSIONS ARE IN METER (m.)
 - LOADING
 LL. = 400 kg/m.²
 SDL. = 200 kg/m.²
 - THICKNESS OF SLABS ARE GIVEN IN ○.
 - PROFILE OF TENDON MEASURED FROM SOFFIT OF SLAB.
 - RC. STRUCTURE
 - DROP 0.05 m.


ผู้ช่วยศาสตราจารย์ วิโรจน์ ลิ้มไขแสง
 อธิการบดีมหาวิทยาลัยเทคโนโลยีราชมงคลธัญบุรี

ARCHITECTS DESIGNERS	SIGNATURE
สุทัศน์ กฤษณรัตน์ ก-กต228	
INTERIOR DESIGNERS	SIGNATURE
LANDSCAPE DESIGNERS	SIGNATURE
STRUCTURAL ENGINEERS	SIGNATURE
ณวัฒน์ สานุกิตติมา ๖๒1873	๖๒๑๗
CIVIL ENGINEERS	SIGNATURE
หญิงฉวีดี ขุนอมขันธ์ ๕๒624	
หญิงฉวีดี ขุนอมขันธ์ ๕๒1503	
ELECTRIC ENGINEERS	SIGNATURE
ไพรัช ศรีงกิจพัฒนา ๖๓๕๒5	
MECHANIC ENGINEERS	SIGNATURE
ปัญญา จันทร์มาสง ๕๓2613	
SANITARY ENGINEERS	SIGNATURE
ณรงค์ วิชาญเกียรติ ๖๓๕๕	
พิทยา อภิวรค์ ๖๓189	
REVISIONS	DATE

เอกสารสำหรับเบ็งบงจตที่ 2

DRAWING TITLE	SCALE
แปลนพื้นชั้นดาดฟ้า	
DRAWN	DRAWING NO.
R-SPACE STAFF	ST-121
CHECKED	APPROVED
DATE	TOTAL
28/04/69	
FILE :	

Notes
 This Drawing is Copyrighted. All Contractors must check all dimensions on site.
 Only figured dimensions and grid lines are to be worked from. Discrepancies
 must be reported immediately to the Architect or Engineer concerned
 before processing.

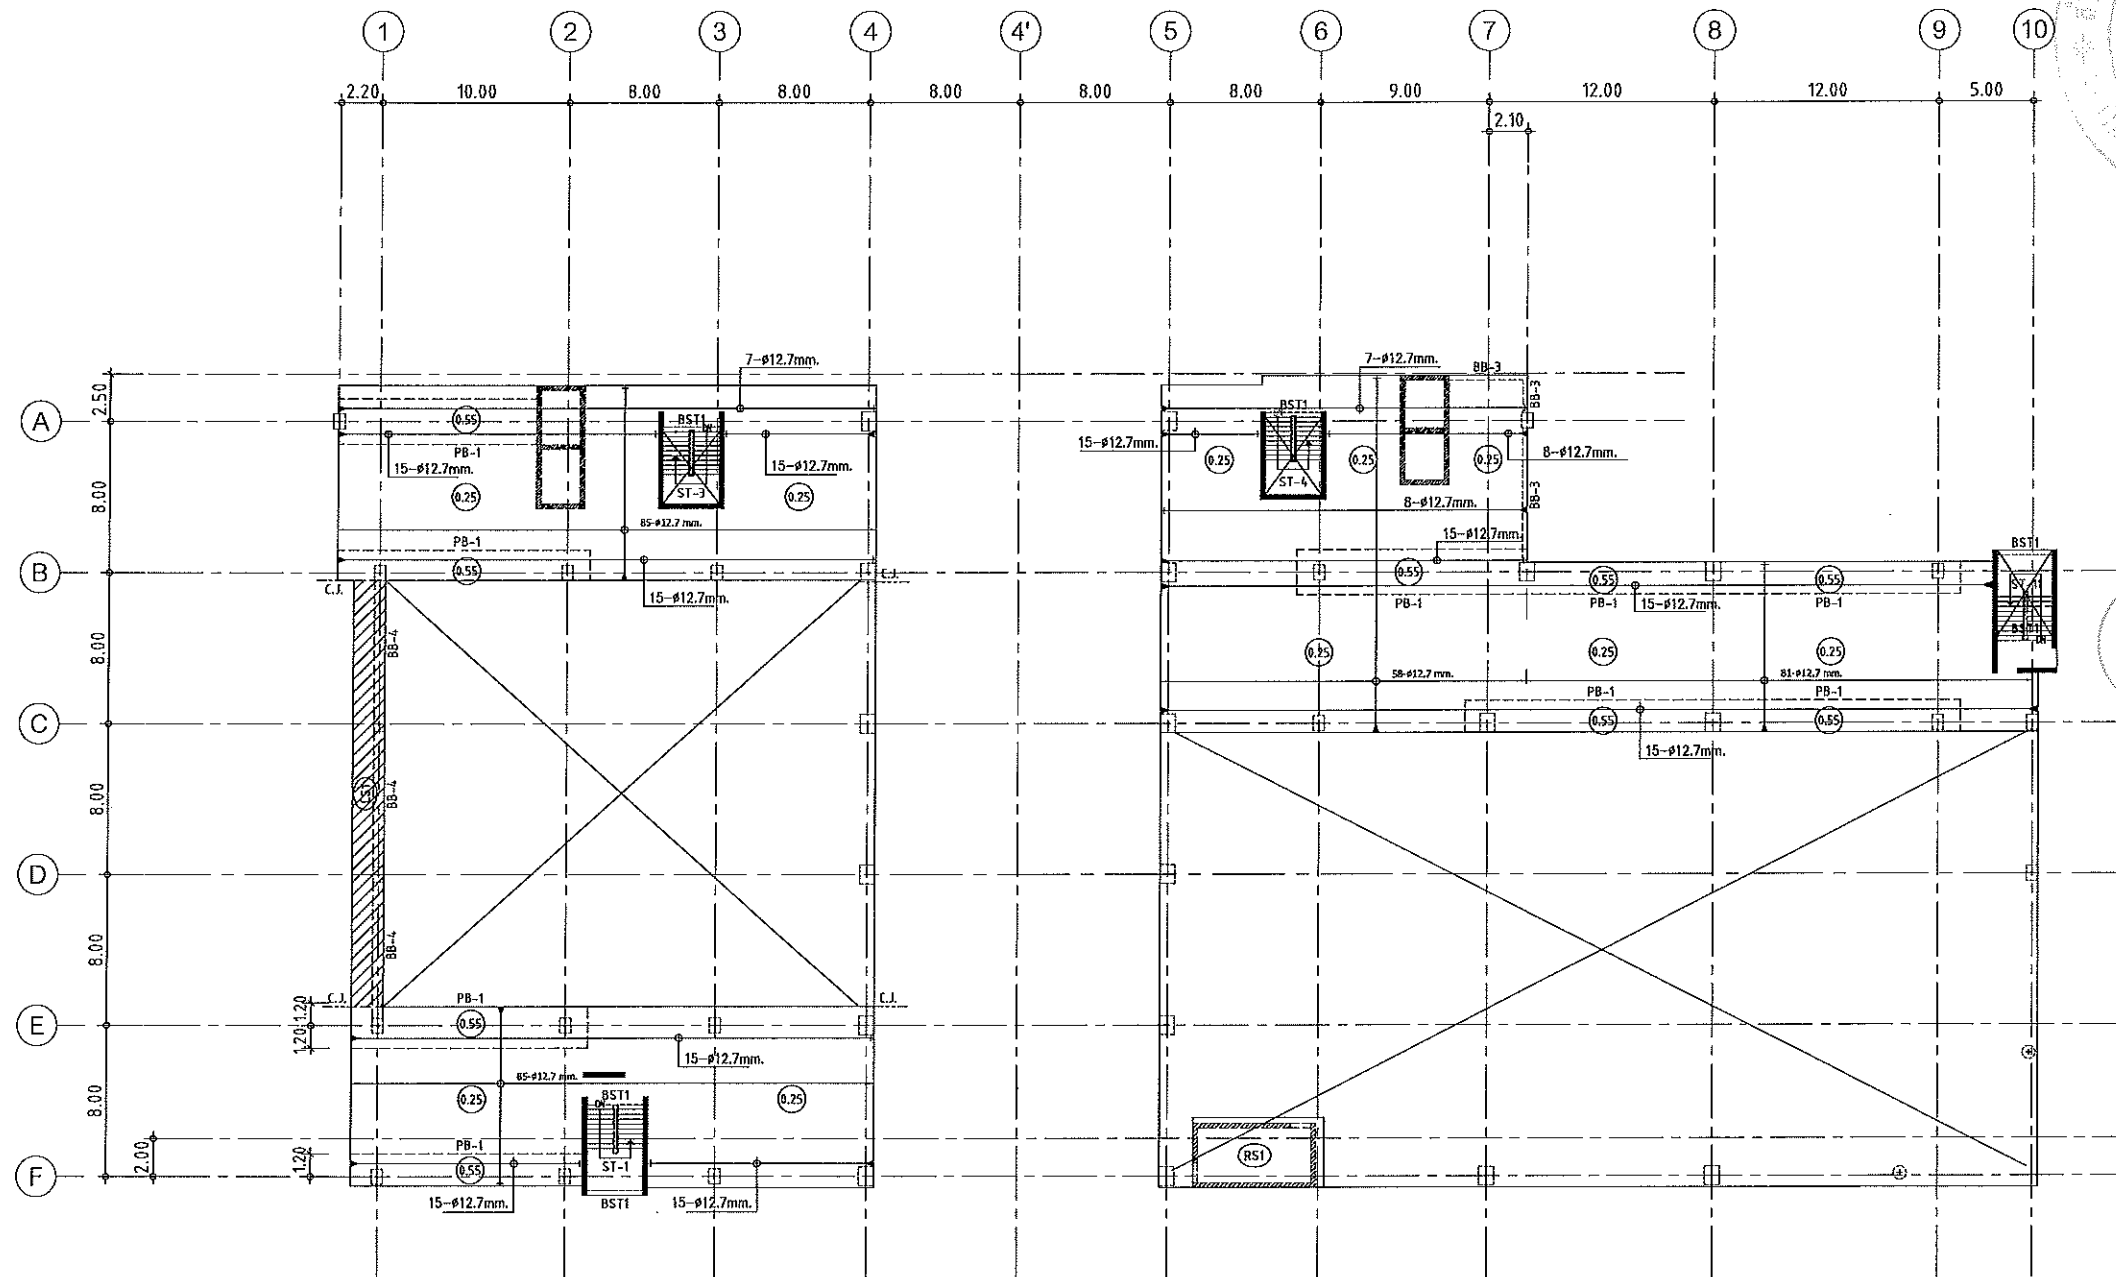

แปลนลวดอัดแรงพื้นชั้นดาดฟ้า
 มาตรฐาน 1: 400

- NOTES:**
- ALL DIMENSIONS ARE IN METER (m.)
 - LOADING

	LL. = 400 kg/m. ²
	SDL. = 200 kg/m. ²
 - THICKNESS OF SLABS ARE GIVEN IN ○.
 - PROFILE OF TENDON MEASURED FROM SOFFIT OF SLAB.
 - RC. STRUCTURE
 - DROP 0.05 m.

ผู้ช่วยศาสตราจารย์ วิโรจน์ ลิ่มไชแสง
 อธิการบดีมหาวิทยาลัยเทคโนโลยีราชมงคลธัญบุรี




แปลนออกแบบสิ่งก่อสร้าง
 ฟ้าร.บ.
 ดำเนินงานบริหารสินทรัพย์
 มหาวิทยาลัยเทคโนโลยีราชมงคลธัญบุรี

JOB NO. RNS-5907	
PROJECT โครงการออกแบบอาคารเรียนรวม และปฏิบัติการวิชาชีพ	
OWNER มหาวิทยาลัยราชภัฏวชิรญาณ วิทยาเขตขอนแก่น	
LOCATION มหาวิทยาลัยราชภัฏวชิรญาณ วิทยาเขตขอนแก่น	
DESIGN TEAM	
renovatespace ARCHITECTURE • INTERIOR • EXHIBITION • RENOVATION	
RENOVATE SPACE CO., LTD 449 SUKHUMVIT 63 (EKKAMAI 2) KLONGTONNAU WATTANA 10110 Tel. (66 2) 711 - 5637 Fax. (66 2) 711 - 5763 E-MAIL : info@space.co.th Web Site : www.space.co.th	
ARCHITECTS DESIGNERS	SIGNATURE
สุทธิ ทรนงศิลป์ ก-ธก7228	
INTERIOR DESIGNERS	SIGNATURE
LANDSCAPE DESIGNERS	SIGNATURE
STRUCTURAL ENGINEERS	SIGNATURE
ฉันทิณี ธีรบุษย์ ๑๕1873	๑๕๗๗
CIVIL ENGINEERS	SIGNATURE
เชื้อศักดิ์ อรุณนชัย ๕๑9824	
เชื้อศักดิ์ อรุณนชัย ๓๓1503	
ELECTRIC ENGINEERS	SIGNATURE
ไพรัช คงศิริกุลวัฒนา ๖๓๓825	
MECHANIC ENGINEERS	SIGNATURE
ปัญญา จันทร์พวง ๕๓2613	
SANITARY ENGINEERS	SIGNATURE
ณรงค์ รัตนาภิรมย์ ๓๕48	
วิภา อรรถศรี ๓๕159	
REVISIONS	DATE

เอกสารสำหรับเบ็งงวดที่ 2

DRAWING TITLE	SCALE
แปลนพื้นชั้นดาดฟ้า (ลวดอัดแรง)	
DRAWN RSPACE STAFF	DRAWING NO.
CHECKED	ST-122
APPROVED	TOTAL
DATE 26/04/59	
FILE: -	

Notes
 This Drawing is Copyrighted. All Contractors must check all dimensions on site.
 Only figured dimensions and grid lines are to be worked from. Discrepancies
 must be reported immediately to the Architect or Engineer concerned
 before processing.

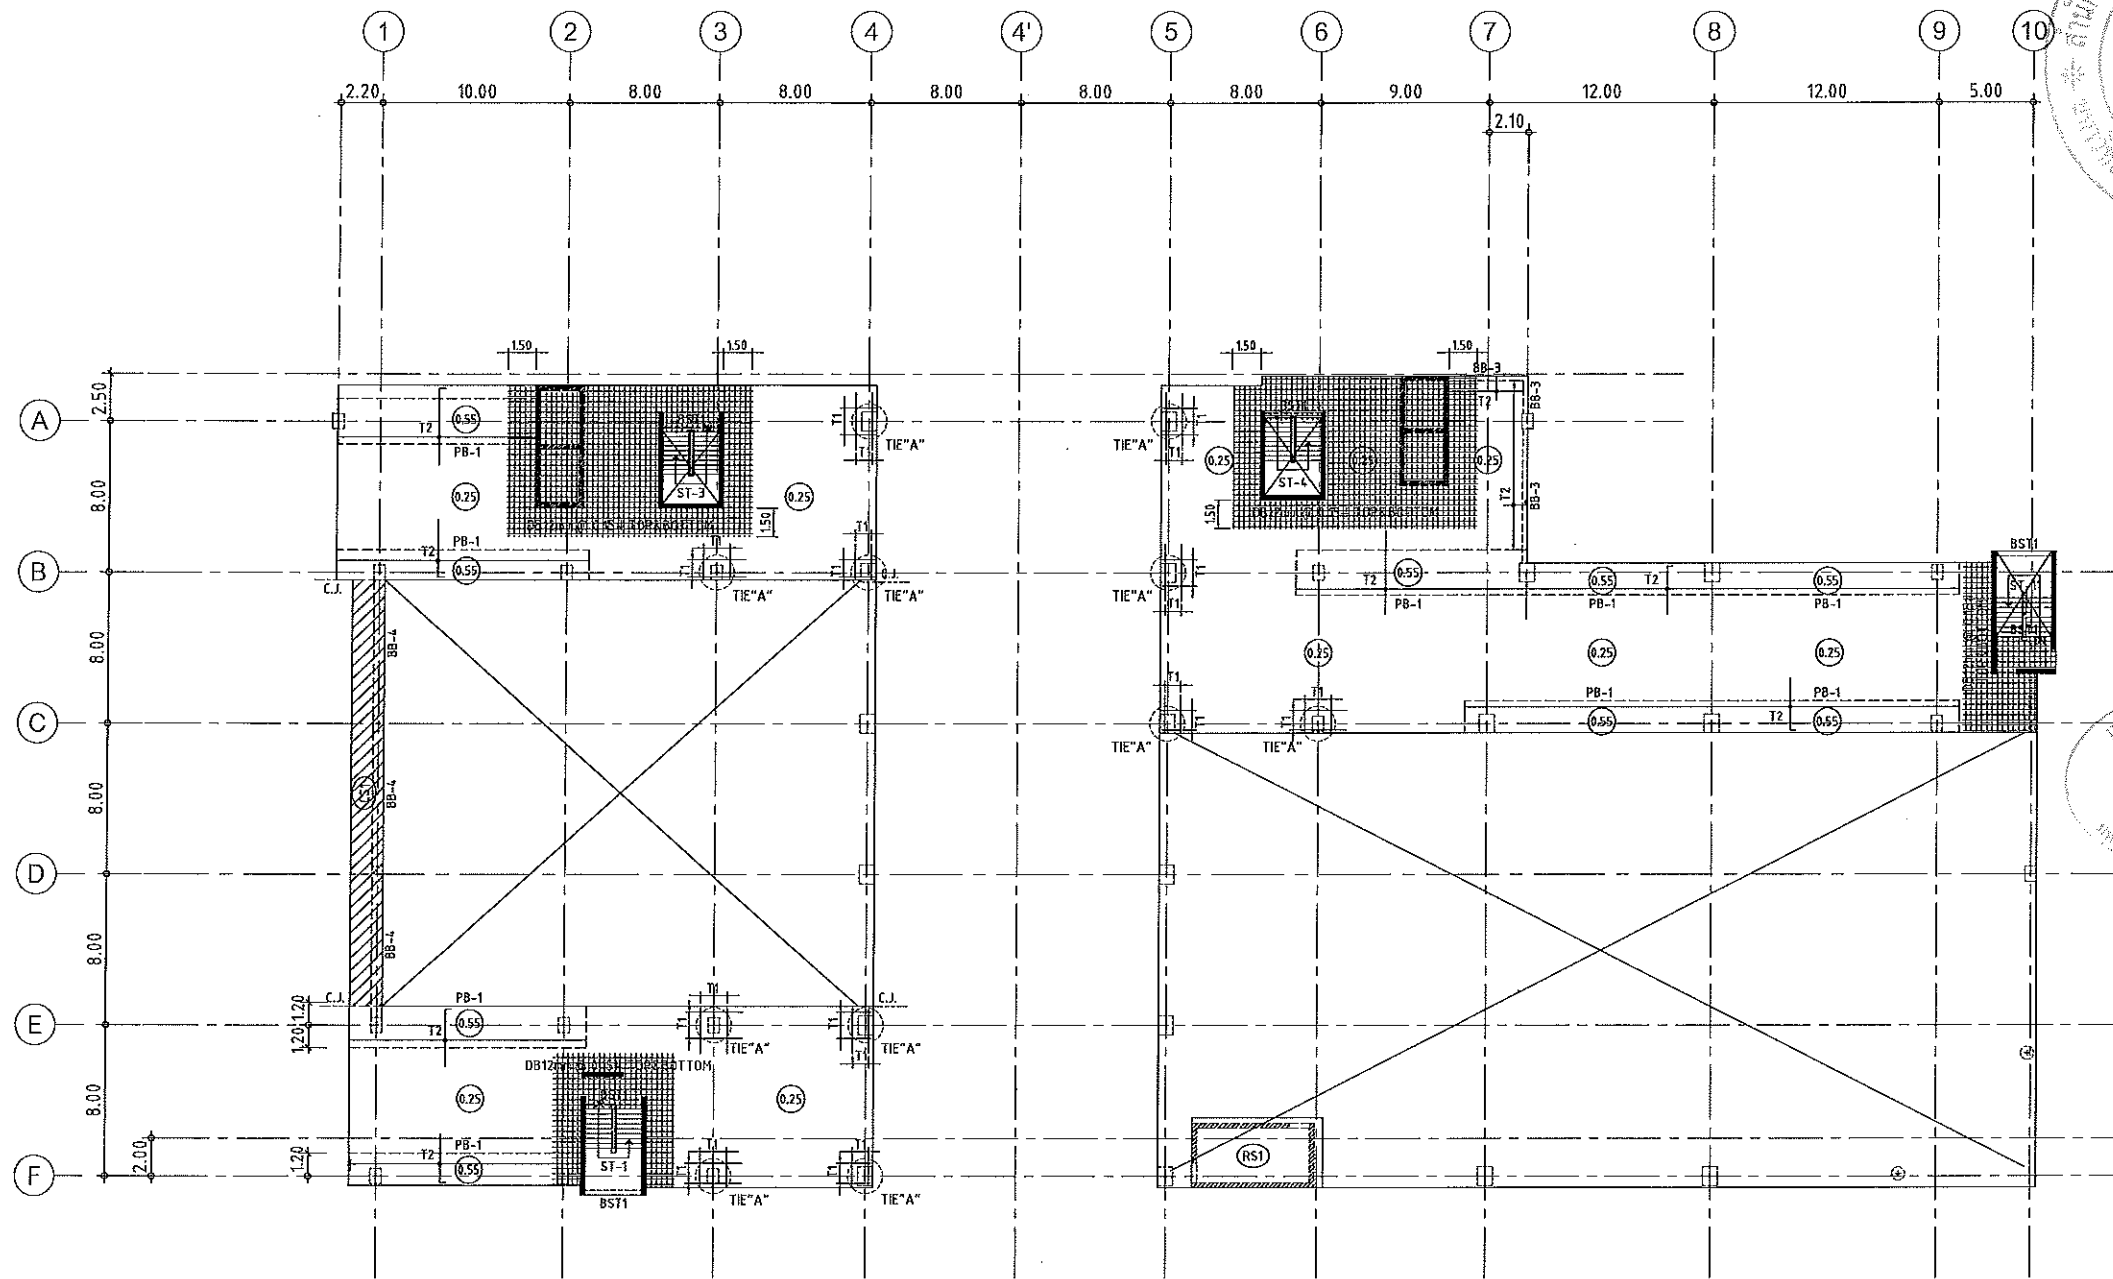

แผนงานออกแบบสิ่งก่อสร้าง
โครงสร้าง
สำนักงานบริหารสินทรัพย์
มหาวิทยาลัยเทคโนโลยีราชมงคลธัญบุรี

JOB NO. RNS-5907
PROJECT
โครงการออกแบบอาคารเรียนรวม
และปฏิบัติการวิชาชีพ
OWNER
มหาวิทยาลัยราชภัฏวชิรเวศน์
วิทยาเขตขอนแก่น
LOCATION
มหาวิทยาลัยราชภัฏวชิรเวศน์
วิทยาเขตขอนแก่น
DESIGN TEAM
renovatespace
ARCHITECTURE • INTERIOR • EXHIBITION • RENOVATION
RENOVATE SPACE CO.,LTD
449 SURONGMAYIT 63 (KOKKAMAI 2) KLONGTONNAU WATTANA 10110
Tel. (66 2) 711 - 6937 Fax. (66 2) 711 - 6763
E-MAIL : info@space.co.th Web Site : www.space.co.th

ARCHITECTS DESIGNERS	SIGNATURE
ผู้พิมพ์ ภาณุเกียรติ น-ศก7226	
INTERIOR DESIGNERS	SIGNATURE
LANDSCAPE DESIGNERS	SIGNATURE
STRUCTURAL ENGINEERS	SIGNATURE
อภินันท์ ธีรบุษย์ ๑๒1073	๑๒๑๗
CIVIL ENGINEERS	SIGNATURE
เบญจศักดิ์ ชูธนทรัพย์ ศก๑๒๓	
ศุภชัย ชูธนทรัพย์ ศก1503	
ELECTRIC ENGINEERS	SIGNATURE
ไพรัช ทองสุกศรีทอง ๑๒๑๒๕	
MECHANIC ENGINEERS	SIGNATURE
ปัญญา จันทร์เกษม ศก๑๒๑๓	
SANITARY ENGINEERS	SIGNATURE
ณรงค์ วัฒนชัย ๑๒๑๒๕	
วิภา ธีรบุษย์ ศก1503	
REVISIONS	DATE

แปลนเหล็กเสริมพื้นชั้นดาดฟ้า
มาตราส่วน 1:400

NOTES:
1. ALL DIMENSIONS ARE IN METER (m.)
2. LOADING
LL. = 400 kg/m.²
SDL. = 200 kg/m.²
3. THICKNESS OF SLABS ARE GIVEN IN ○.
4. PROFILE OF TENDON MEASURED FROM SOFFIT OF SLAB.
5. RC. STRUCTURE
6. DROP 0.05 m.

TOP REINFORCEMENT

NAME	DETAIL	LENGTH & SHAPE
T1	15-DB12mm. @ 0.10	1500 + 1500 + 1500 + 0.15
T2	DB12mm. @ 0.20	1000 + 1000 + 1000 + 0.15

BOTTOM REINFORCEMENT
DB12mm. @500m.# TYPICAL ALL AREA
R1 = 3-DB20mm.@100 (T&B) ; L=2.00 m.
หมายเหตุ :
-กล่องที่ตำแหน่งเสาให้เปลี่ยนเป็นฟิง SLEEVE แทนทั้งหมด
-ห้องน้ำและระเบียง ลดระดับ 0.05 m.

ผู้ช่วยศาสตราจารย์ วิโรจน์ ลิ้มไขแสง
อธิการบดีมหาวิทยาลัยเทคโนโลยีราชมงคลธัญบุรี

เอกสารสำหรับเบ็งบวดที่ 2
DRAWING TITLE SCALE
แปลนพื้นชั้นดาดฟ้า (เหล็กเสริมพื้น)
DRAWN R-SPACE STAFF DRAWING NO.
CHECKED ST-123
APPROVED
DATE 26/04/59 TOTAL
FILE : -
Notes
This Drawing is Copyrighted. All Contractors must check all dimensions on site. Only figured dimensions and grid lines are to be worked from. Discrepancies must be reported immediately to the Architect or Engineer concerned before processing.

JOB NO. RNS-5907

PROJECT
โครงการออกแบบอาคารเรียนรวม
และปฏิบัติการวิชาชีพ

OWNER
มหาวิทยาลัยราชภัฏวชิรญาณ
วิทยาเขตขอนแก่น

LOCATION
มหาวิทยาลัยราชภัฏวชิรญาณ
วิทยาเขตขอนแก่น

DESIGN TEAM



RENOVATE SPACE CO., LTD
449 SUKHUMVIT 63 (EOKAMAI 21) KLONGTONNAU WATTANA 10110
Tel. (66 2) 711 - 6637 Fax. (66 2) 711 - 5763
E-MAIL : info@space.co.th Web Site : www.space.co.th

ARCHITECTS DESIGNERS

Signature line for Architects Designers

INTERIOR DESIGNERS

Signature line for Interior Designers

LANDSCAPE DESIGNERS

Signature line for Landscape Designers

STRUCTURAL ENGINEERS

Signature line for Structural Engineers

ELECTRIC ENGINEERS

Signature line for Electric Engineers

MECHANIC ENGINEERS

Signature line for Mechanic Engineers

SANITARY ENGINEERS

Signature line for Sanitary Engineers

REVISIONS

Signature line for Revisions

DRAWING TITLE

Scale and Title information

DRAWN R-SPACE STAFF



CHECKED

APPROVED

DATE 26/04/59


FILE

Notes

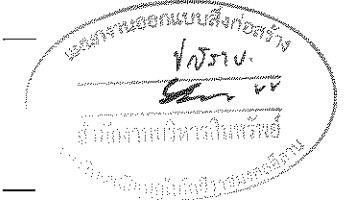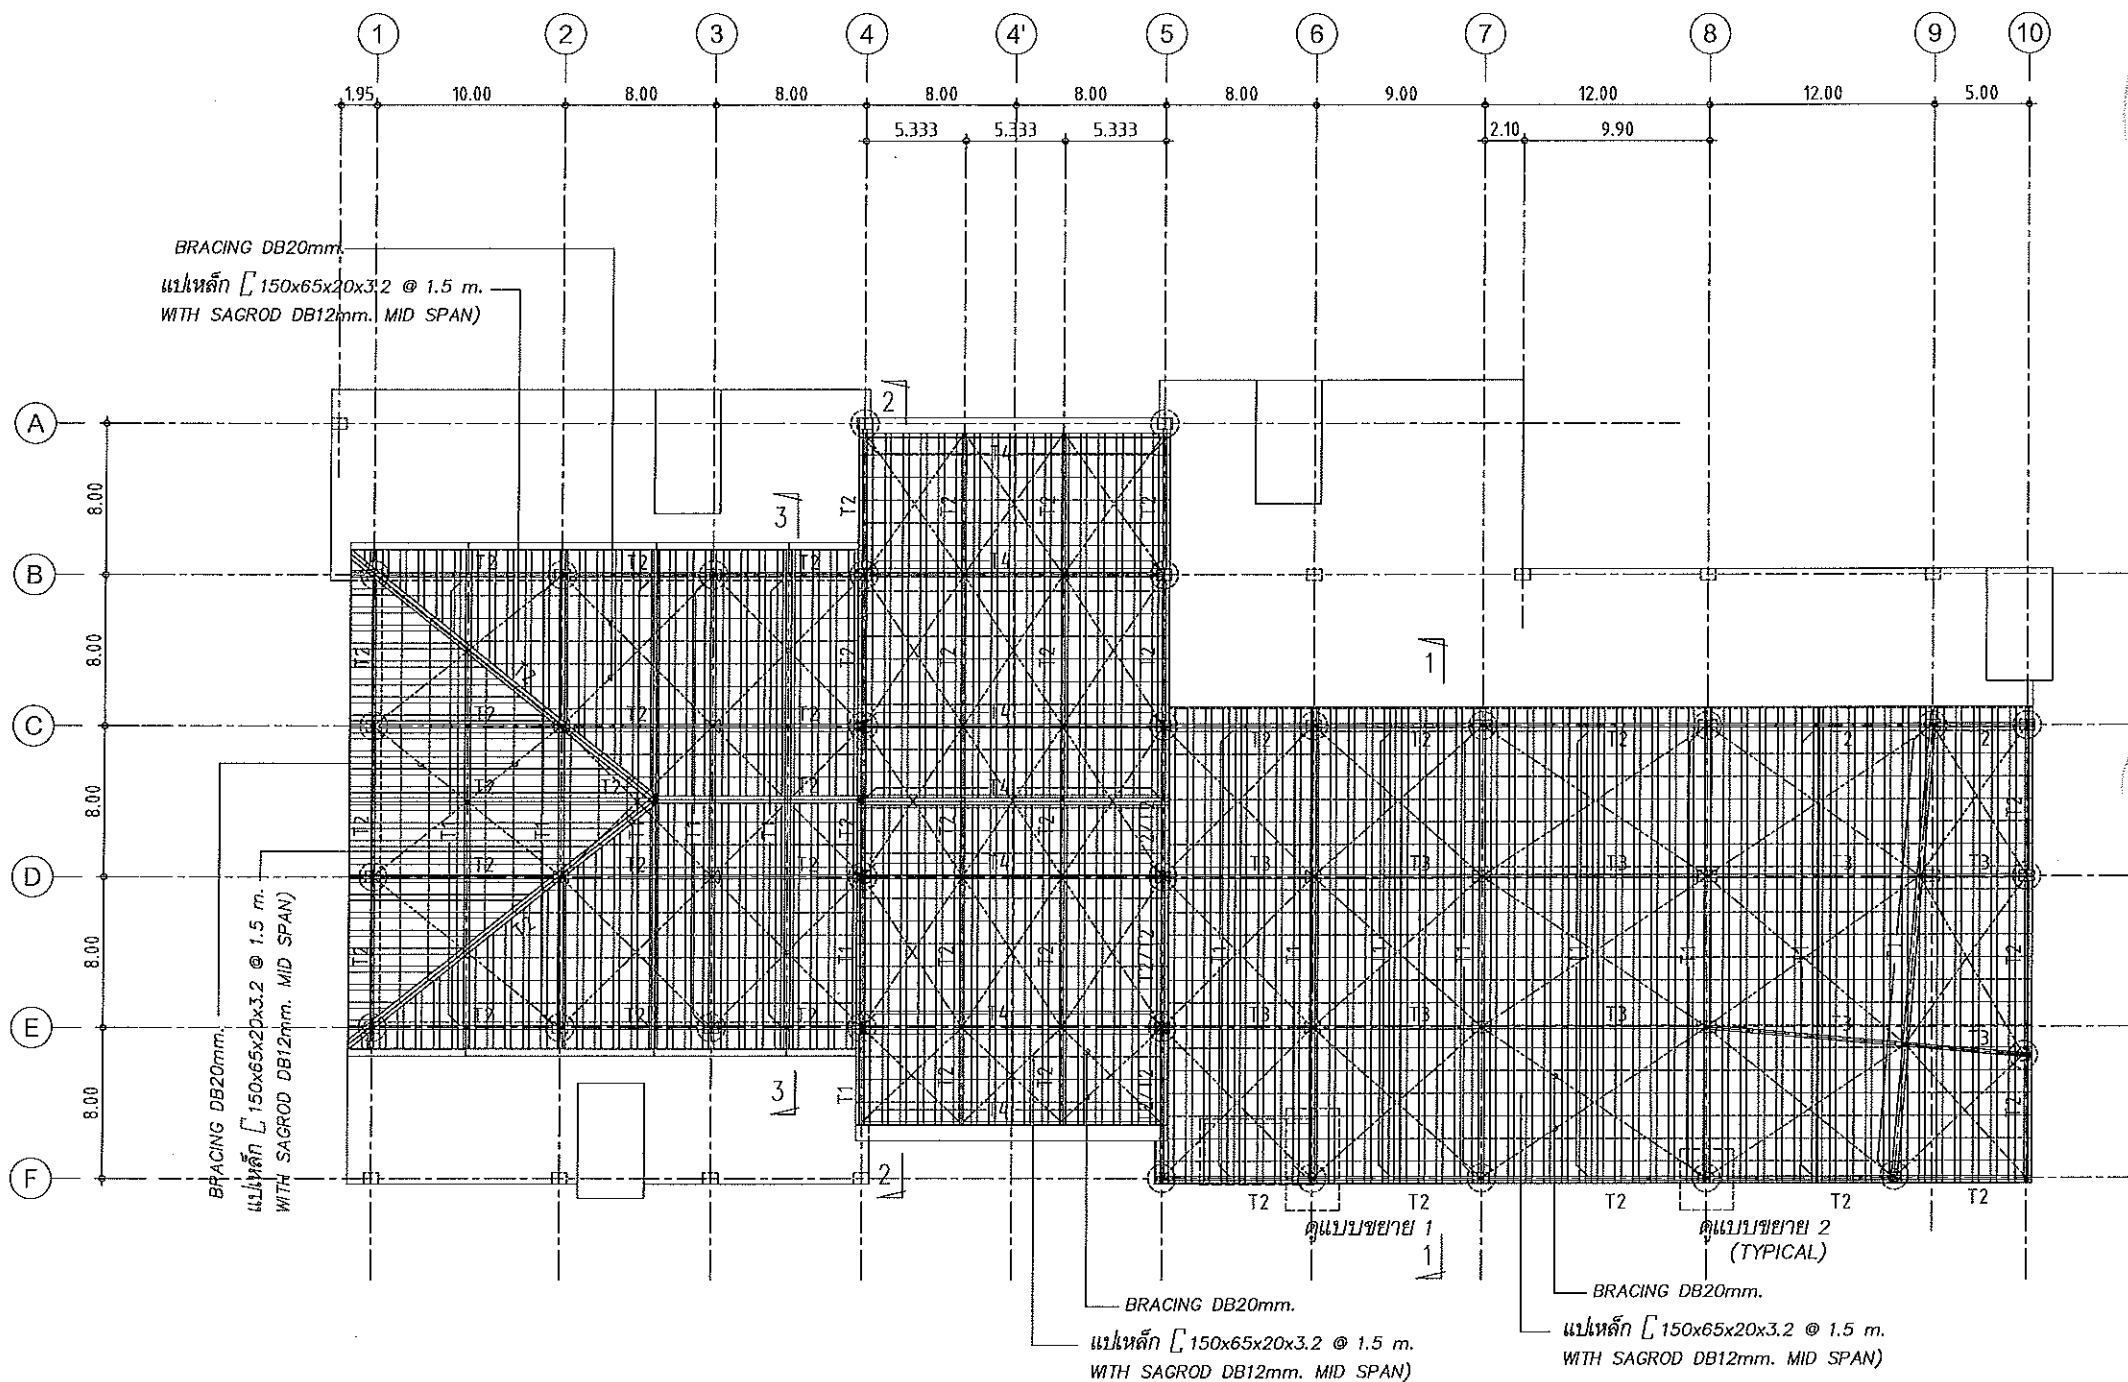


แปลนโครงหลังเหล็ก


มาตราส่วน 1:400

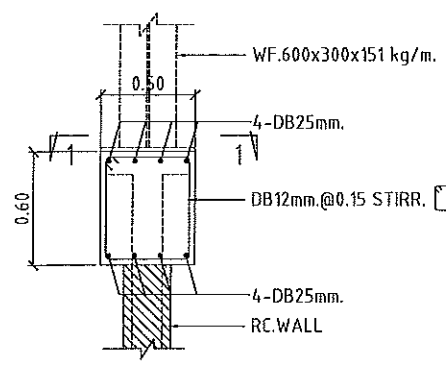


แบบขยาย 1

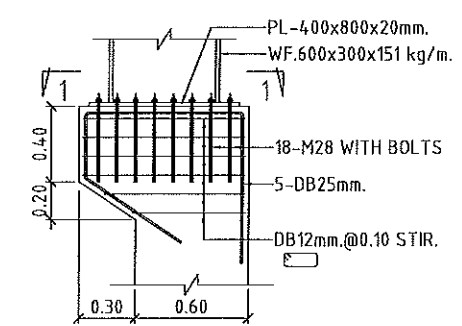

แบบขยาย 2
(ในกรณีเสา 600 มม.)

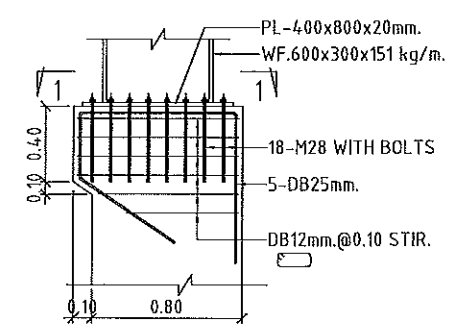


แบบขยาย 2
(ในกรณีเสา 800 มม.)

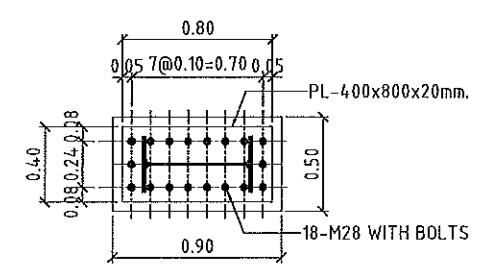


รูปตัด 1-1




ผู้ช่วยศาสตราจารย์ วิโรจน์ ลิ้มไขแสง
อธิการบดีมหาวิทยาลัยเทคโนโลยีราชมงคลอีสาน

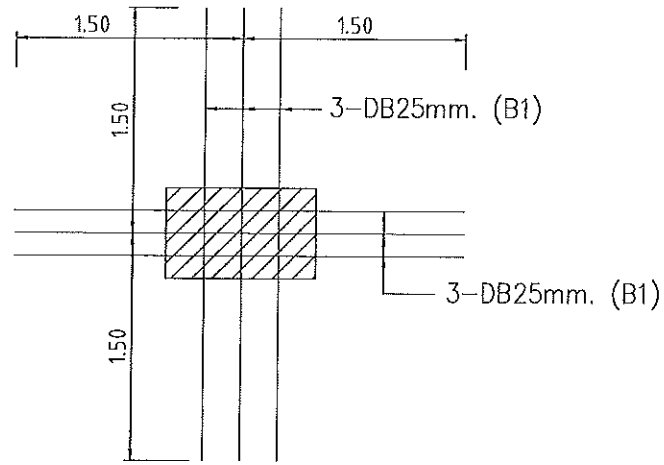


แบบขยายการเสริมเหล็ก EQ.
(ใส่ที่ตำแหน่งเสาทุกต้น)

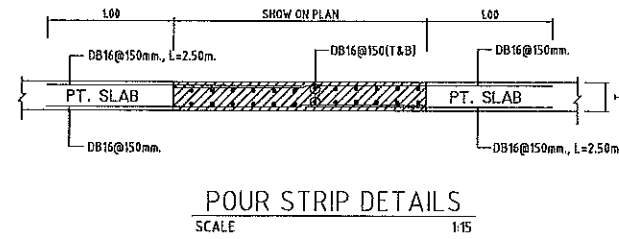


POUR STRIP DETAILS
SCALE 1:15

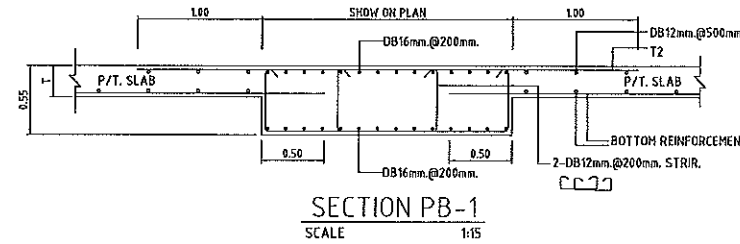


SECTION PB-1
SCALE 1:15

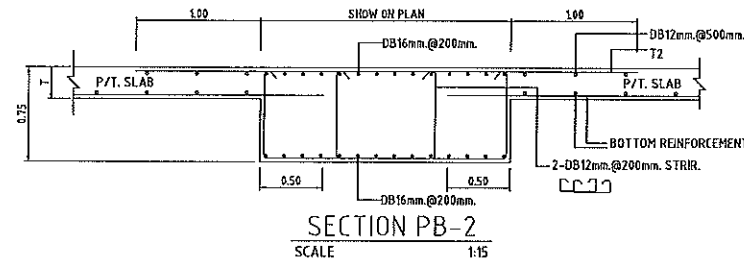


SECTION PB-2
SCALE 1:15

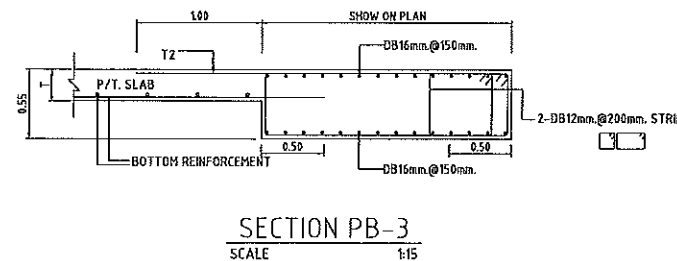

SECTION PB-3
SCALE 1:15

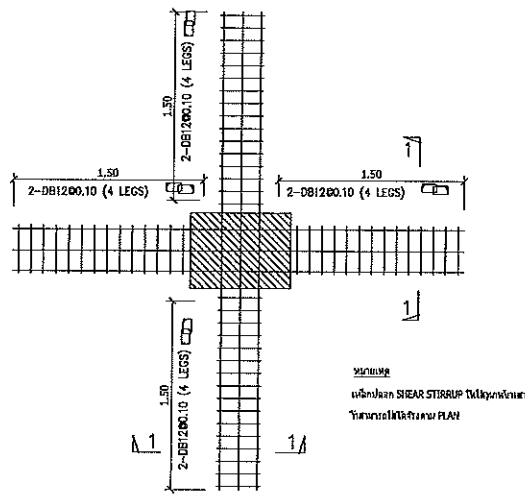

TYPICAL TIE "A"
SCALE 1:15

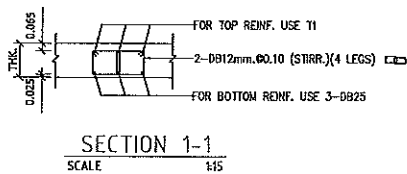

SECTION 1-1
SCALE 1:15

TOP REINFORCEMENT

NAME	DETAIL	LENGTH & SHAPE
T1	15-DB12mm. @ 0.10	1500, 1500, 1500, 1:0.15
T2	DB12mm. @ 0.20	1000, 1000, 1000, 1:0.15

BOTTOM REINFORCEMENT

DB12mm. @500mm. # TYPICAL ALL AREA
R1 = 3-DB20mm. @100 (T&B) ; L=2.00 m.

หมายเหตุ :

- ช่องที่ตำแหน่งเสาใช้เหล็กเป็น SLEEVE แทนเหล็ก
- ช่องที่ตำแหน่งเสา ลดระยะ 0.05 ม.



ผู้ช่วยศาสตราจารย์ วีโรจน์ ลิ้มไขแสง
อธิการบดีมหาวิทยาลัยเทคโนโลยีราชมงคลธัญบุรี

JOB NO. RNS-5907

PROJECT

โครงการออกแบบอาคารเรียนรวม
และปฏิบัติการวิชาชีพ

OWNER มหาวิทยาลัยราชภัฏวชิรญาณ
วิทยาเขตขอนแก่น

LOCATION มหาวิทยาลัยราชภัฏวชิรญาณ
วิทยาเขตขอนแก่น

DESIGN TEAM



RENOVATE SPACE CO.,LTD

449 SUKHUMVIT 63 (EKKAMAI 21) KLONGTONNAI WATTANA 10110
Tel. (66 2) 711-5637 Fax. (66 2) 711-5763
E-MAIL : info@space.co.th Web Site : www.space.co.th

ARCHITECTS DESIGNERS SIGNATURE

คุณนันทน์ นันทน์นาค น-สถา7228

INTERIOR DESIGNERS SIGNATURE

LANDSCAPE DESIGNERS SIGNATURE

STRUCTURAL ENGINEERS SIGNATURE

เชษฐา นันทน์นาค ฐส1873

CIVIL ENGINEERS SIGNATURE

เชษฐา นันทน์นาค ฐส8924
เชษฐา นันทน์นาค ฐส1503

ELECTRIC ENGINEERS SIGNATURE

โกวิท ดวงฤทธิวัฒนา ฐส825

MECHANIC ENGINEERS SIGNATURE

ปัทมา จันทร์โพธิ์ ฐส2813

SANITARY ENGINEERS SIGNATURE

ณงค์ จันทร์นาค ฐส48
วิภา อรรถ ฐส169

REVISIONS DATE

REVISIONS	DATE

เอกสารสำหรับเมิกงวดที่ 2

DRAWING TITLE SCALE

POST-TENSION DETAILS

DRAWN RSPACE STAFF DRAWING NO.


CHECKED ST-125

APPROVED

DATE 25/04/59 TOTAL

FILE :

Notes
This Drawing is Copyrighted. All Contractors must check all dimensions on site.
Only figured dimensions and grid lines are to be worked from. Discrepancies
must be reported immediately to the Architect or Engineer concerned
before proceeding.

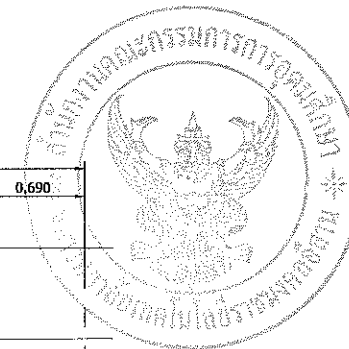

JOB NO. RNS-5907
 PROJECT
 โครงการออกแบบอาคารเรียนรวม
 และปฏิบัติการวิชาชีพ
 OWNER
 มหาวิทยาลัยราชภัฏวชิรเวศน์
 วิทยาเขตขอนแก่น
 LOCATION
 มหาวิทยาลัยราชภัฏวชิรเวศน์
 วิทยาเขตขอนแก่น
 DESIGN TEAM



RENOVATE SPACE CO., LTD
 449 SUKHUMVIT 63 (EKKAMAI 2) KLONGTONNAU WATTANA 10110
 Tel. (66 2) 711 - 6637 Fax. (66 2) 711 - 5763
 E-MAIL: info@space.co.th Web Site: www.space.co.th

ARCHITECTS DESIGNERS	SIGNATURE
สุทัศน์ ทัศนวิทย์ น-ถก228	
INTERIOR DESIGNERS	SIGNATURE
LANDSCAPE DESIGNERS	SIGNATURE
STRUCTURAL ENGINEERS	SIGNATURE
อินทร์ ธีรวิทย์ นว1073	


CIVIL ENGINEERS	SIGNATURE
ณัฐพงศ์ อรุณทรัพย์ สร9624	
ณัฐพงศ์ อรุณทรัพย์ พค1503	
ELECTRIC ENGINEERS	SIGNATURE
ไพโรจน์ คงสิริกุลวัฒนา จค1025	
MECHANICAL ENGINEERS	SIGNATURE
ปัทมา คุ้มกันทรง สค2513	
SANITARY ENGINEERS	SIGNATURE
ณรงค์ ชาติชูเกียรติ พค48	
วิภา ชาญจักษ์ พค169	

REVISIONS	DATE


เอกสารสำหรับเบ็งบังคที่ 2

DRAWING TITLE	SCALE
แบบขยายฐานราก (1/7)	
DRAWN R-SPACE STAFF	DRAWING NO.
CHECKED	ST-201
APPROVED	
DATE 26/04/59	TOTAL
FILE: -	


Notes
 This Drawing is Copyrighted. All Contractors must check all dimensions on site.
 Only figured dimensions and grid lines are to be worked from. Discrepancies
 must be reported immediately to the Architect or Engineer concerned
 before processing.

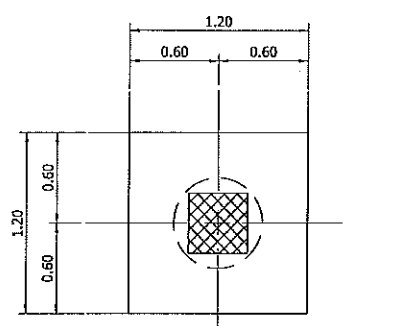



แบบขยายฐาน F1
 มาตรฐาน 1:25

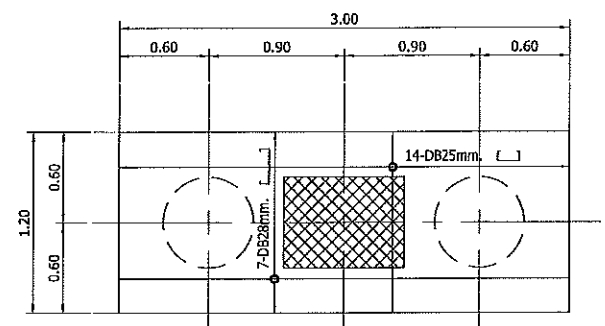


แบบขยายฐาน F2
 มาตรฐาน 1:25

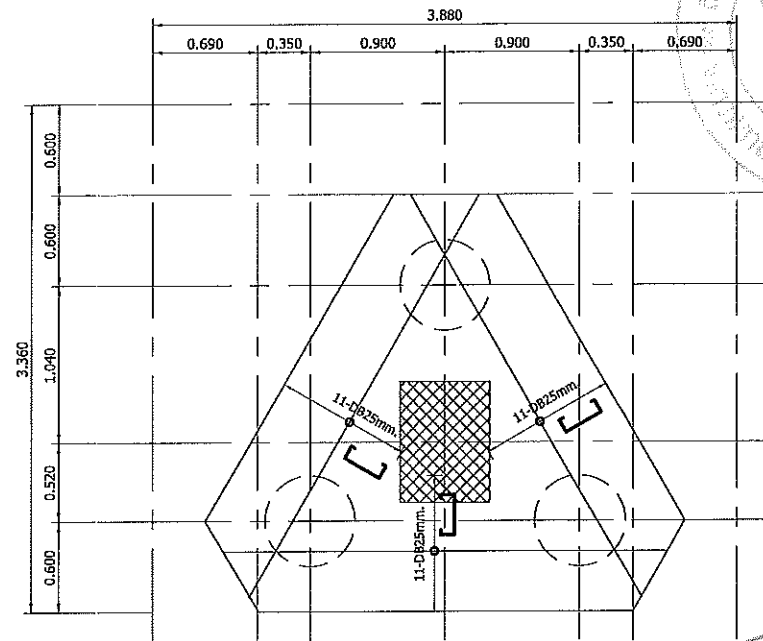


แบบขยายฐาน F3
 มาตรฐาน 1:25

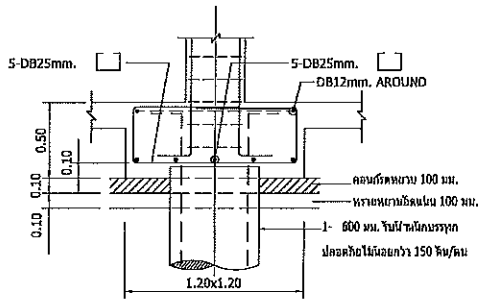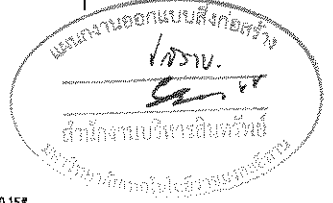


รูปตัดฐาน F1
 มาตรฐาน 1:25

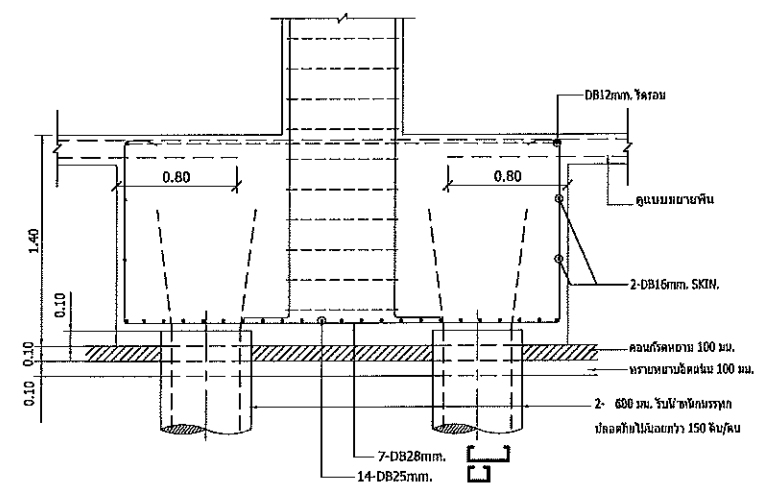


รูปตัดฐาน F2
 มาตรฐาน 1:25

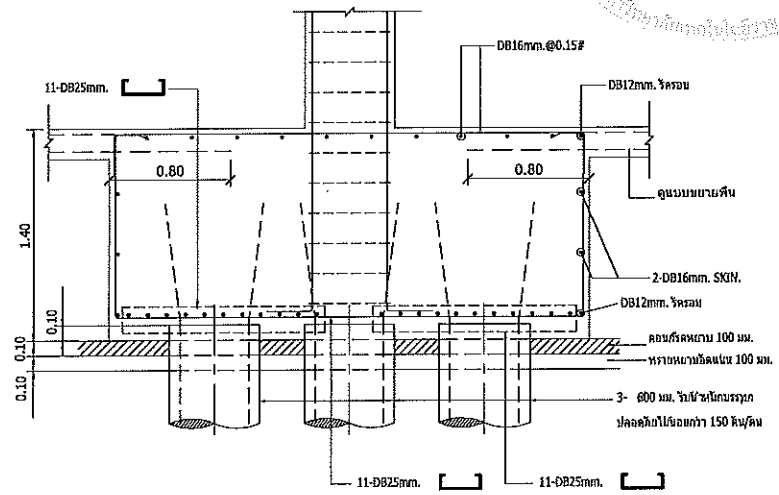

รูปตัดฐาน F3
 มาตรฐาน 1:25

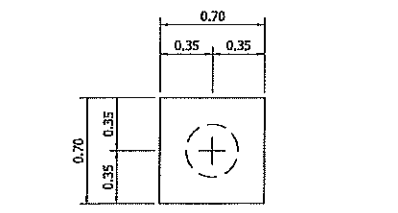

แบบขยายฐาน F1A
 มาตรฐาน 1:25

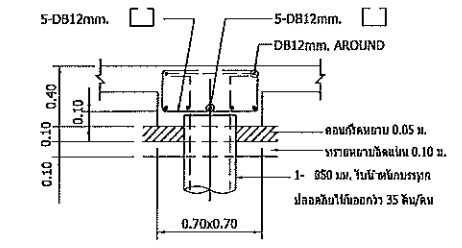

รูปตัดฐาน F1A
 มาตรฐาน 1:25

ผู้ช่วยศาสตราจารย์ วิโรจน์ ลิ้มไขแสง
 อธิการบดีมหาวิทยาลัยเทคโนโลยีราชมงคลอีสาน

JOB NO. RNS-5907

PROJECT

โครงการออกแบบอาคารเรียนรวม และปฏิบัติการวิชาชีพ

OWNER มหาวิทยาลัยราชภัฏวชิรเวศน์
วิทยาเขตขอนแก่น

LOCATION มหาวิทยาลัยราชภัฏวชิรเวศน์
วิทยาเขตขอนแก่น

DESIGN TEAM



RENOVATE SPACE CO.,LTD

449 SUKHUMVIT 63 (EKKAMAI 21) KLONGTONNAU WATTANA 10110
Tel. (66 2) 711 - 5837 Fax. (66 2) 711 - 5763
E-MAIL : info@space.co.th Web Site : www.space.co.th

ARCHITECTS DESIGNERS SIGNATURE

สุทัศน์ ฤทธิพิทักษ์ ก-617226

INTERIOR DESIGNERS SIGNATURE

LANDSCAPE DESIGNERS SIGNATURE

STRUCTURAL ENGINEERS SIGNATURE

เฉลิมศักดิ์ ธีรพิทักษ์ กค1873

CIVIL ENGINEERS SIGNATURE

นธิวัฒน์ ขุนนทีชัย คย9524

นธิวัฒน์ ขุนนทีชัย กค1503

ELECTRIC ENGINEERS SIGNATURE

โกวิท ตรีพิชญ์พัฒนา กค825

MECHANIC ENGINEERS SIGNATURE

ปัญญา จันทร์โพธิ์ สค2813

SANITARY ENGINEERS SIGNATURE

ณภัท วิชาญใจ สค48

วิภา อภิลักษณ์ กค159

REVISIONS DATE

REVISIONS	DATE

เอกสารสำหรับเบ็กงวดที่ 2

DRAWING TITLE SCALE

แบบขยายฐานราก (2/7)

DRAWN R-SPACE STAFF DRAWING NO.


CHECKED ST-202

APPROVED


DATE 26/04/59 TOTAL

FILE: -


Notes
This Drawing is Copyrighted. All Contractors must check all dimensions on site. Only figured dimensions and grid lines are to be worked from. Discrepancies must be reported immediately to the Architect or Engineer concerned before processing.

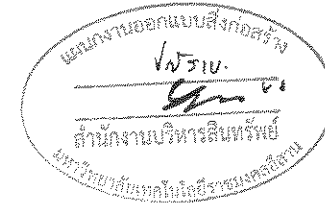


ผู้ช่วยศาสตราจารย์ วิโรจน์ ลิ่มไชแสง
อธิการบดีมหาวิทยาลัยเทคโนโลยีราชมงคลอีสาน

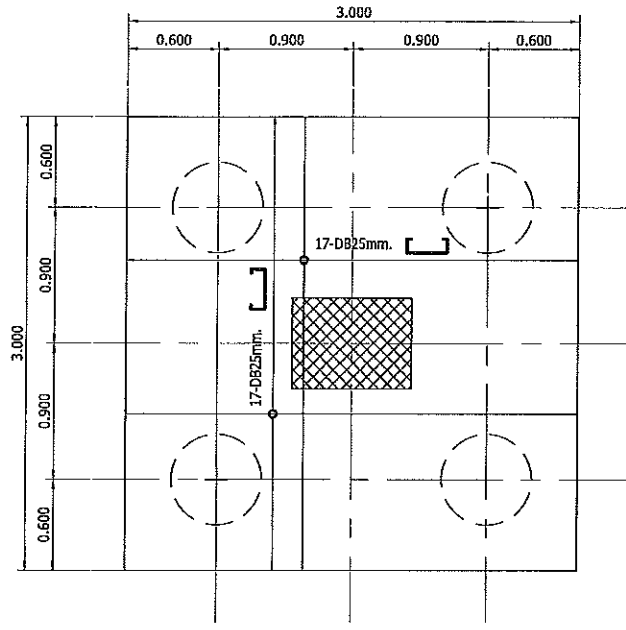


แบบขยายฐาน F4
มาตราส่วน 1:25

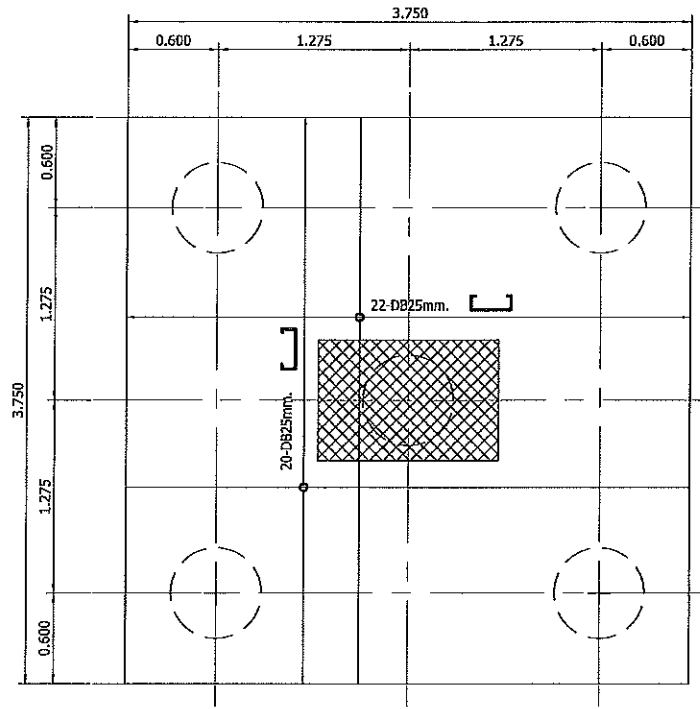


แบบขยายฐาน F5
มาตราส่วน 1:25

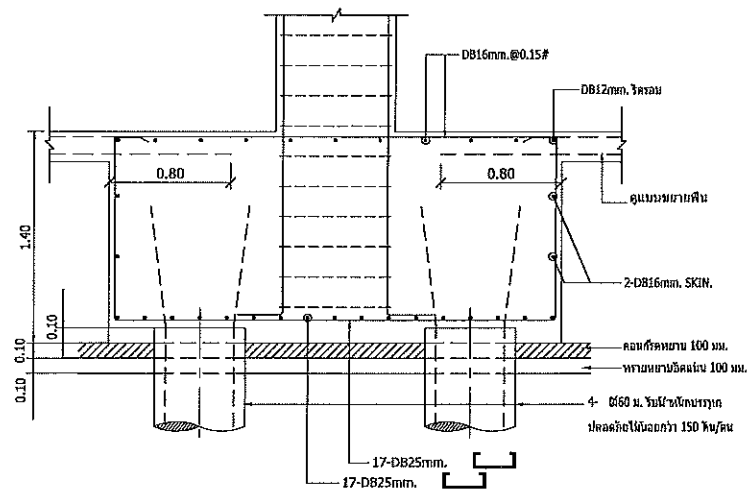

รูปตัดฐาน F4
มาตราส่วน 1:25

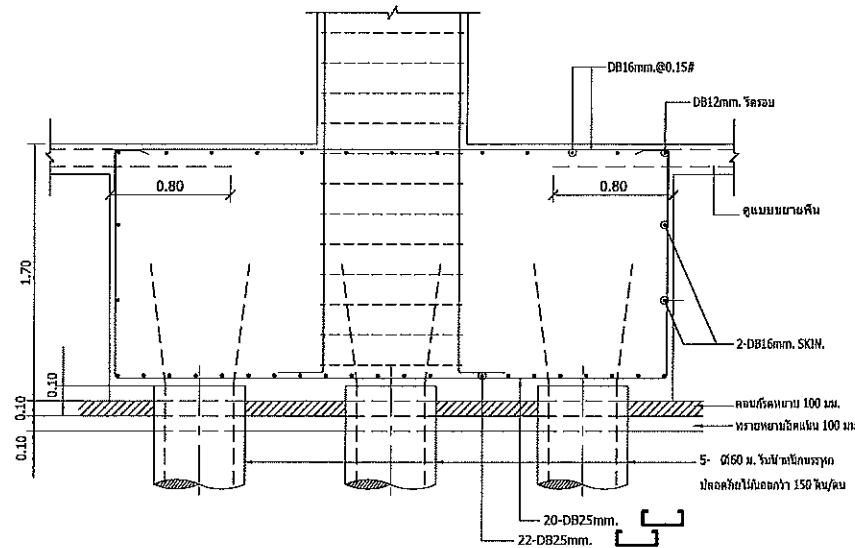


รูปตัดฐาน F5
มาตราส่วน 1:25

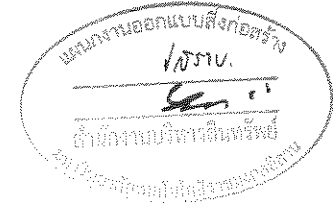


JOB NO. RNS-6907
 PROJECT
 โครงการออกแบบอาคารเรียนรวม
 และปฏิบัติการวิชาชีพ
 OWNER มหาวิทยาลัยราชภัฏวชิรเวศน์
 วิทยาเขตขอนแก่น
 LOCATION มหาวิทยาลัยราชภัฏวชิรเวศน์
 วิทยาเขตขอนแก่น
 DESIGN TEAM
renovatespace
 ARCHITECTURE • INTERIOR • EXHIBITION • RENOVATION
 RENOVATE SPACE CO.,LTD
 449 SUKHUMVIT 63 (EKKAMAI 21) KLONGTONNAI WATTANA 10110
 Tel. (66 2) 711 - 6637 Fax. (66 2) 711 - 6763
 E-MAIL : info@space.co.th Web Site : www.space.co.th


ARCHITECTS DESIGNERS	SIGNATURE
สุทิน งามนิตย์ ๓-๕๓.๖๖๖	
INTERIOR DESIGNERS	SIGNATURE
LANDSCAPE DESIGNERS	SIGNATURE
STRUCTURAL ENGINEERS	SIGNATURE
อภินันท์ อธิพัฒน์ ๖๖๖๖๖	๐๖๖
CIVIL ENGINEERS	SIGNATURE
เกียรติศักดิ์ อธิพัฒน์ ๕๕๕๕๕	
เกียรติศักดิ์ อธิพัฒน์ ๖๖๖๖๖	
ELECTRIC ENGINEERS	SIGNATURE
ไพรัช วัฒนวิเศษ ๖๖๖๖๖	
MECHANIC ENGINEERS	SIGNATURE
ปิฎก วัฒนวิเศษ ๕๕๕๕๕	
SANITARY ENGINEERS	SIGNATURE
บรรณ วัฒนวิเศษ ๖๖๖๖๖	
วิภา อธิพัฒน์ ๖๖๖๖๖	
REVISIONS	DATE

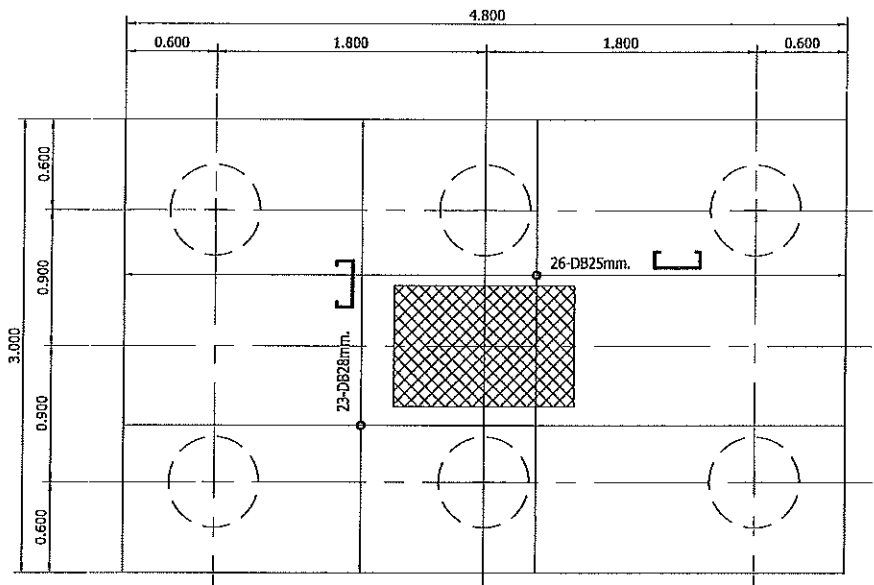


แบบขยายฐาน F6
 มาตรฐาน 1:25

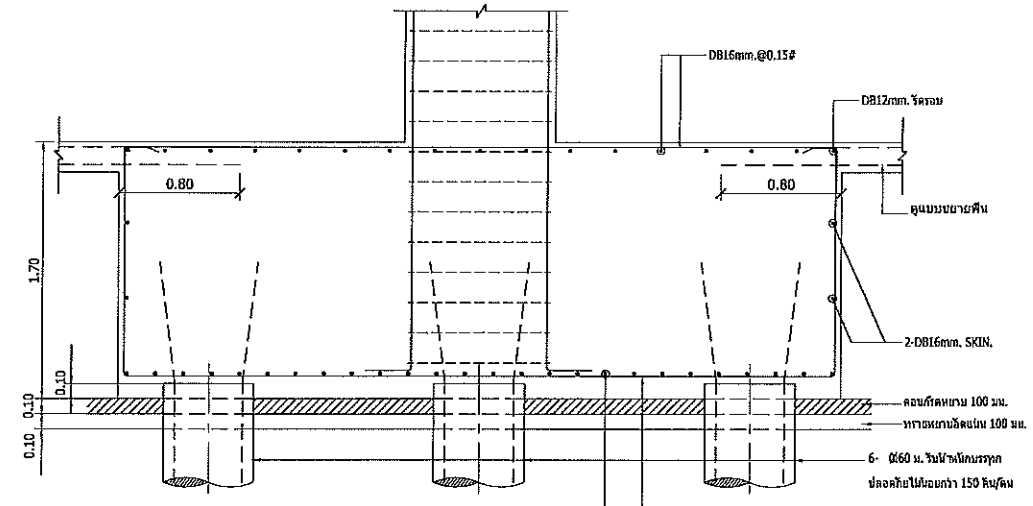

รูปตัดฐาน F6
 มาตรฐาน 1:25

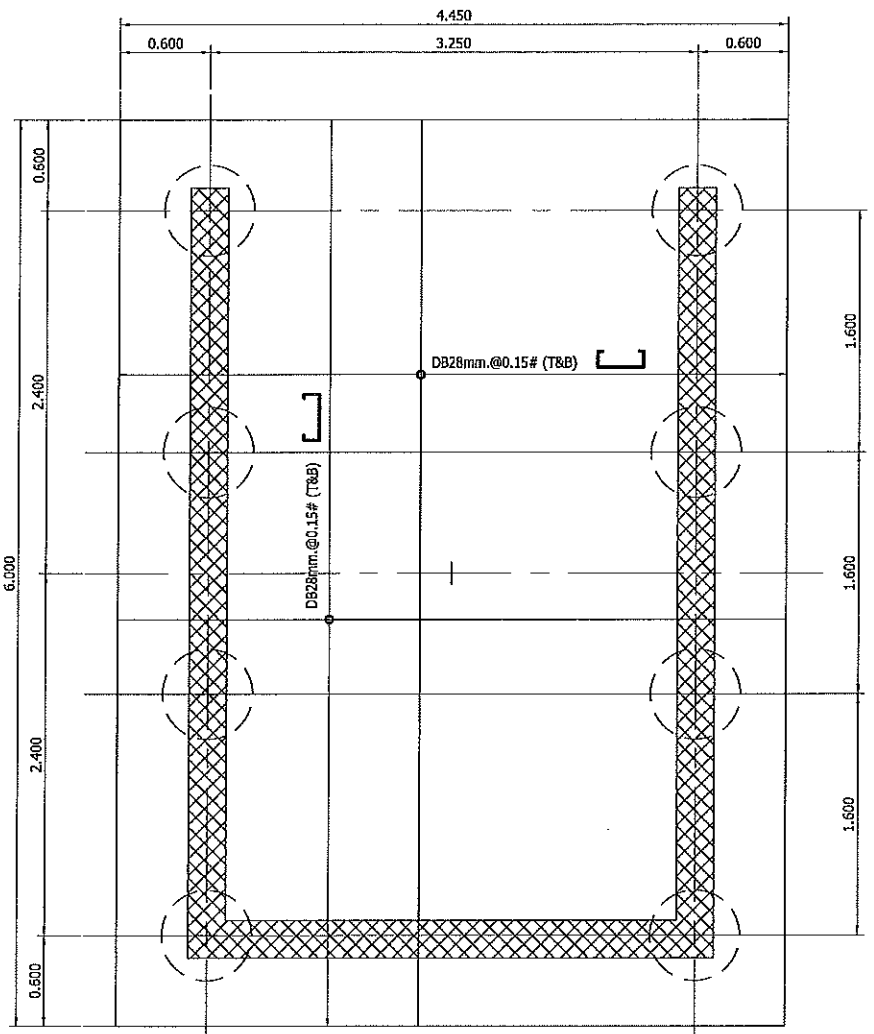

แบบขยายฐาน F8B
 มาตรฐาน 1:25

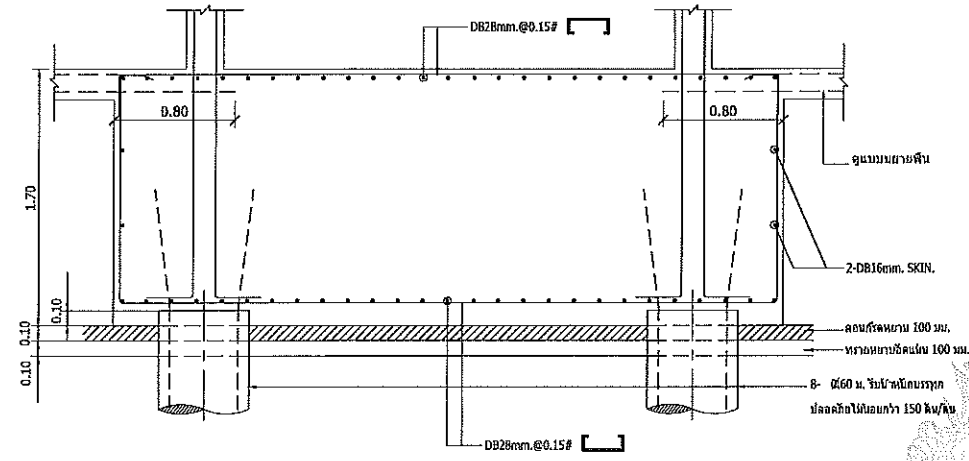


รูปตัดฐาน F8B
 มาตรฐาน 1:25

เอกสารสำหรับเบ็งบวดที่ 2


DRAWING TITLE	SCALE
แบบขยายฐานราก (3/7)	
DRAWN	DRAWING NO.
R SPACE STAFF	ST-203
CHECKED	
APPROVED	
DATE	TOTAL
26/04/59	
FILE	
-	

ผู้ช่วยศาสตราจารย์ วิโรจน์ ลิ้มไขแสง
 อธิการบดีมหาวิทยาลัยเทคโนโลยีราชมงคลอีสาน


Notes
 This Drawing is Copyrighted. All Contractors must check all dimensions on site.
 Only figured dimensions and grid lines are to be worked from. Discrepancies
 must be reported immediately to the Architect or Engineer concerned
 before processing.

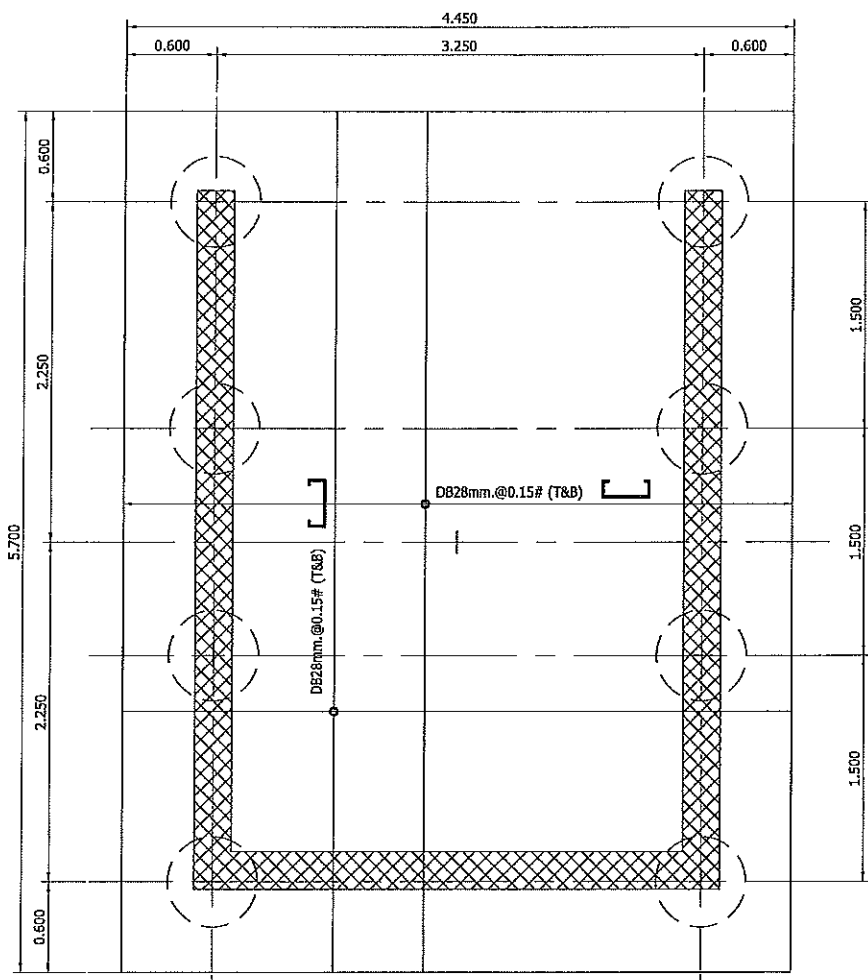


แบบขยายฐาน F8C
มาตราส่วน 1:25

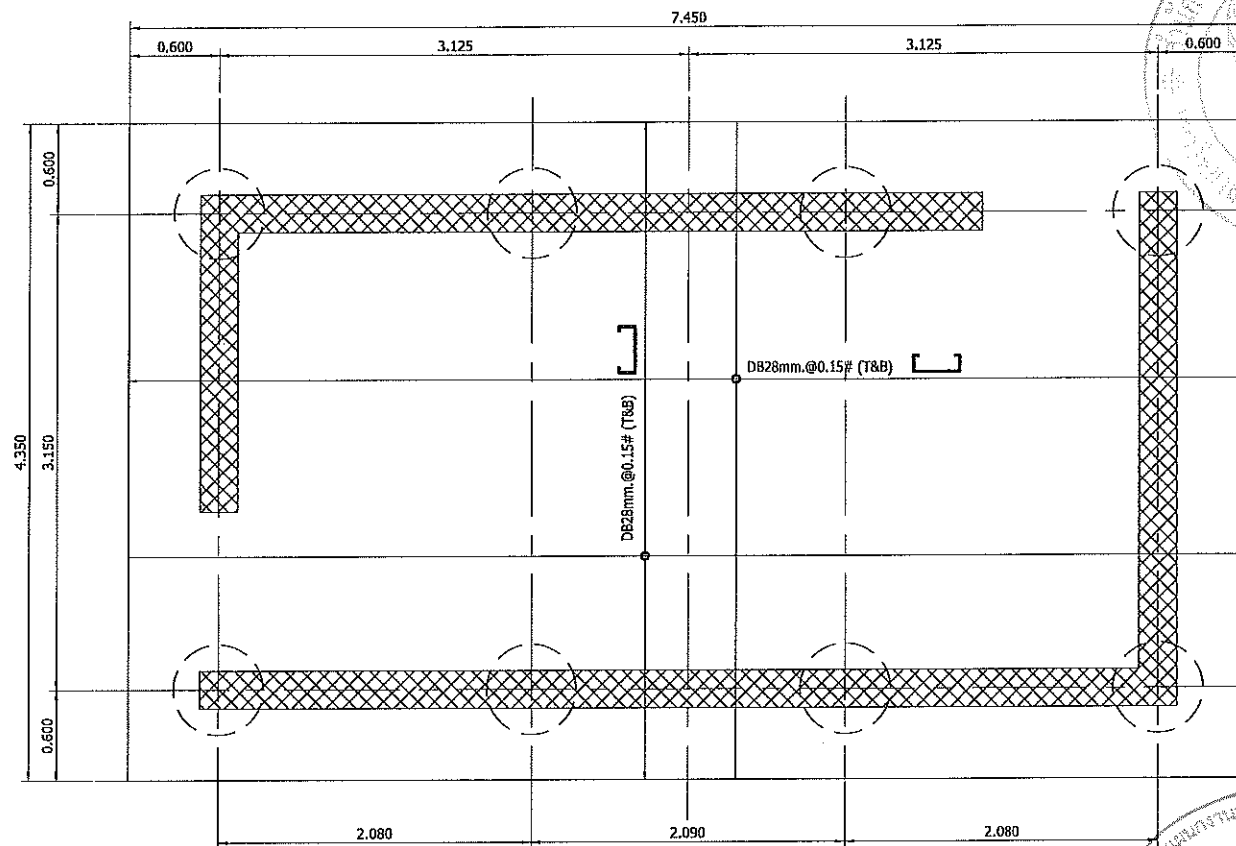

แบบขยายฐาน F8D
มาตราส่วน 1:25

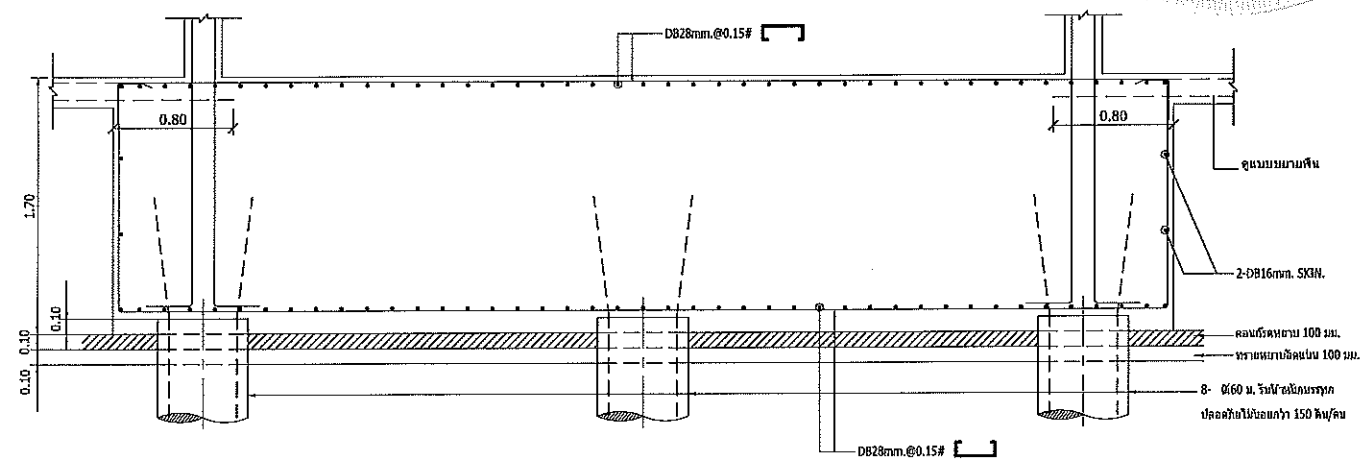

รูปตัดฐาน F8D
มาตราส่วน 1:25

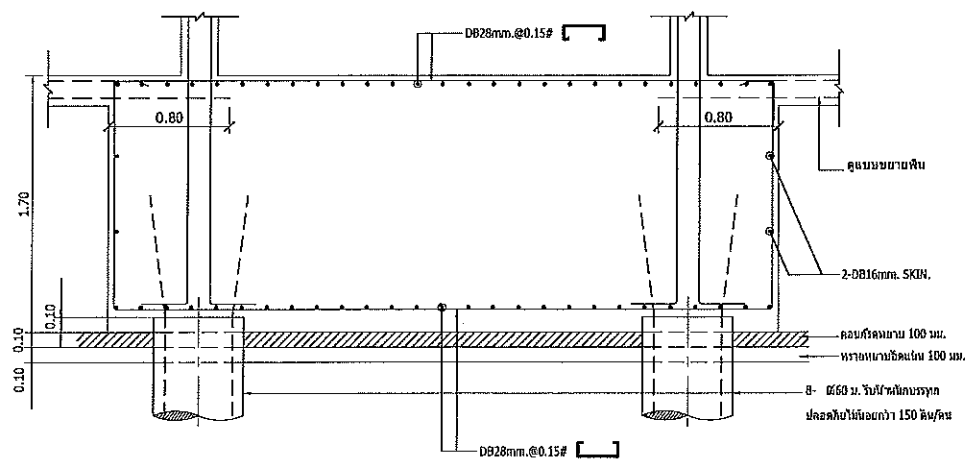

รูปตัดฐาน F8C
มาตราส่วน 1:25



แผนงานออกแบบสิ่งก่อสร้าง
โครงสร้าง
ดำเนินการโดย บริษัท ไรโนสเปซ จำกัด
สำนักงานบริหารสินทรัพย์
กรมการคลัง

JOB NO. RNS-6907
PROJECT
โครงการออกแบบอาคารเรียนรวม
และปฏิบัติการวิชาชีพ
OWNER
มหาวิทยาลัยราชภัฏวชิรญาณ
วิทยาเขตขอนแก่น
LOCATION
มหาวิทยาลัยราชภัฏวชิรญาณ
วิทยาเขตขอนแก่น
DESIGN TEAM
renovatespace
ARCHITECTURE • INTERIOR • EXHIBITION • RENOVATION
RENOVATE SPACE CO., LTD
449 SUKHUMVIT 63 (EKKAMAI 2) | LONGTONNAU WATTANA 10110
Tel: (66 2) 711 - 5637 Fax: (66 2) 711 - 5763
E-MAIL: info@space.co.th Web Site: www.space.co.th


ARCHITECTS DESIGNERS	SIGNATURE
สุวิทย์ ภาณุพงศ์ น-กค228	
INTERIOR DESIGNERS	SIGNATURE
LANDSCAPE DESIGNERS	SIGNATURE
STRUCTURAL ENGINEERS	SIGNATURE
อภินันท์ ธีรพันธุ์เทศา ฐธ1673	
CIVIL ENGINEERS	SIGNATURE
เบญจรัตน์ อรุณทรัพย์ สธ9624	
เบญจรัตน์ อรุณทรัพย์ ศค1503	
ELECTRIC ENGINEERS	SIGNATURE
โกวิทย์ ธีรพันธุ์เทศา จคธ25	
MECHANIC ENGINEERS	SIGNATURE
วิมลญา นันทินันท์ ศคธ13	
SANITARY ENGINEERS	SIGNATURE
ณรงค์ ธีรพันธุ์เทศา จคธ48	
วิภา ธีรพันธุ์เทศา ศคธ169	
REVISIONS	DATE

เอกสารสำหรับเบ็งบวงที่ 2


DRAWING TITLE	SCALE
แบบขยายฐานราก (4/7)	
DRAWN	DRAWING NO.
R.SPACE STAFF	
CHECKED	ST-204
APPROVED	TOTAL
DATE	FILE
26/04/59	

ผู้ช่วยศาสตราจารย์ วิโรจน์ สิมใจแสง
อธิการบดีมหาวิทยาลัยเทคโนโลยีราชมงคลธัญบุรี


Notes
This Drawing is Copyrighted. All Contractors must check all dimensions on site.
Only figures dimensions and grid lines are to be used from Discrepancies
must be reported immediately to the Architect or Engineer concerned
before processing.

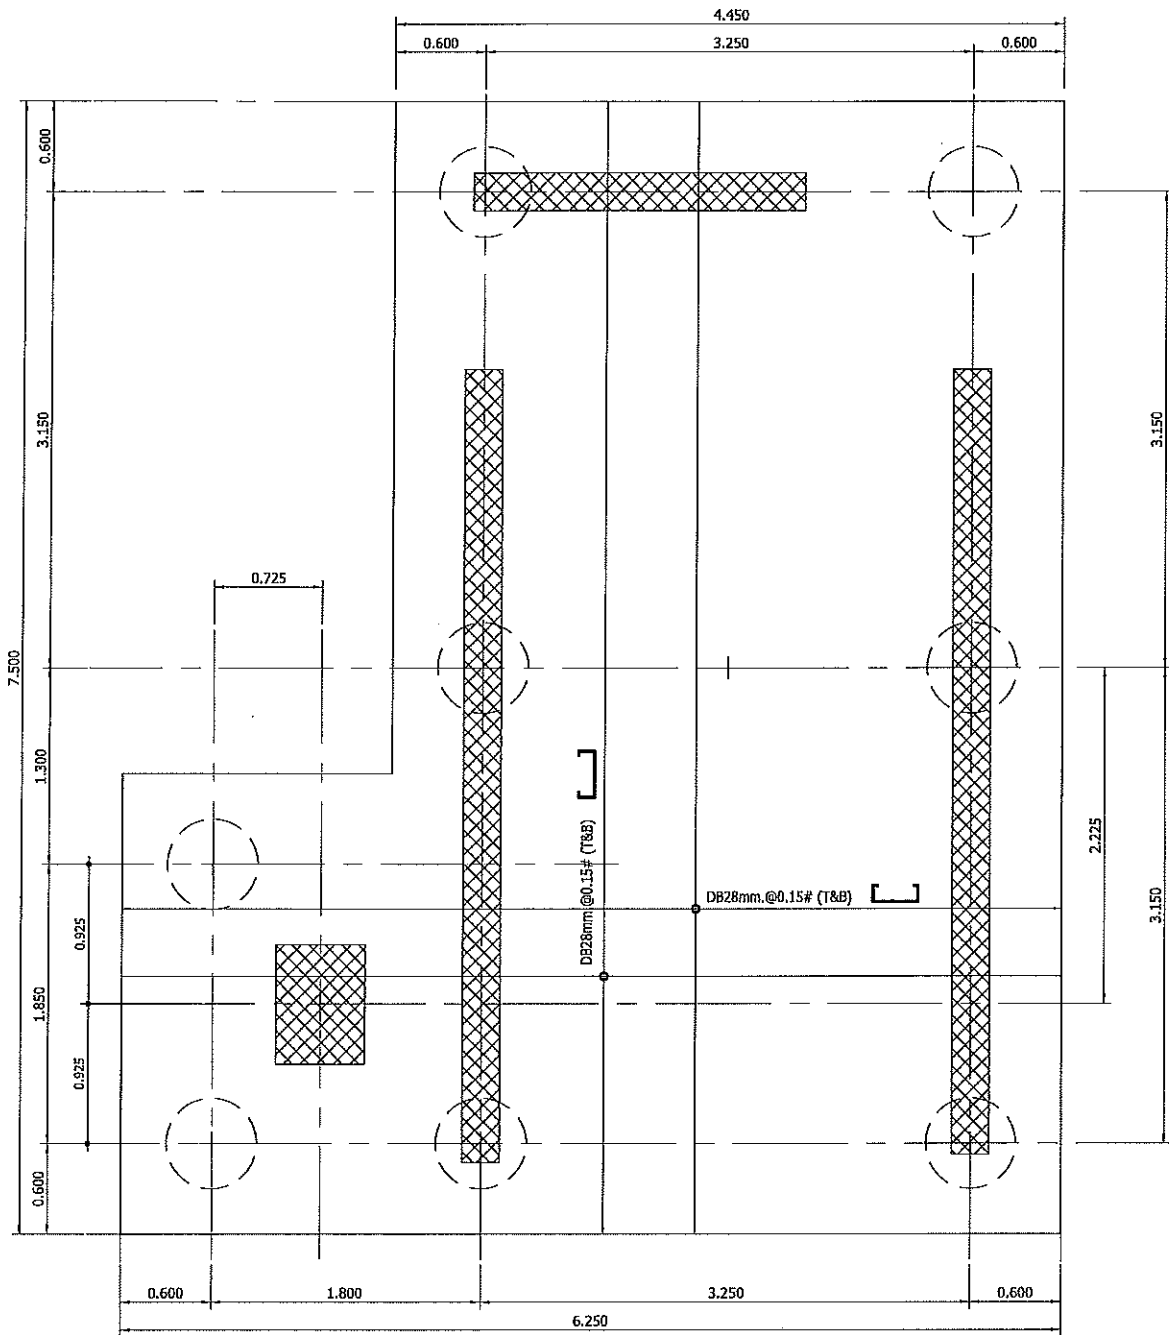


แบบขยายฐาน F8A
มาตราส่วน 1:25

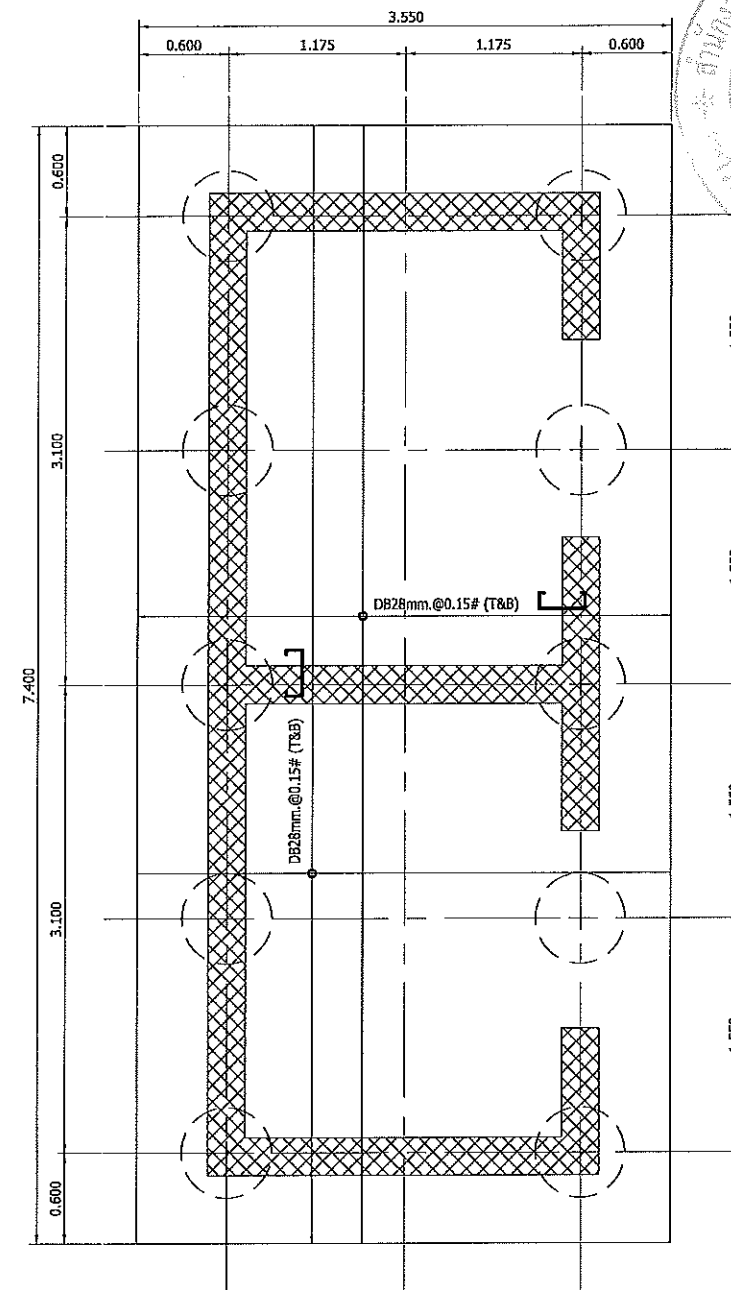



แบบขยายฐาน F10A
มาตราส่วน 1:25

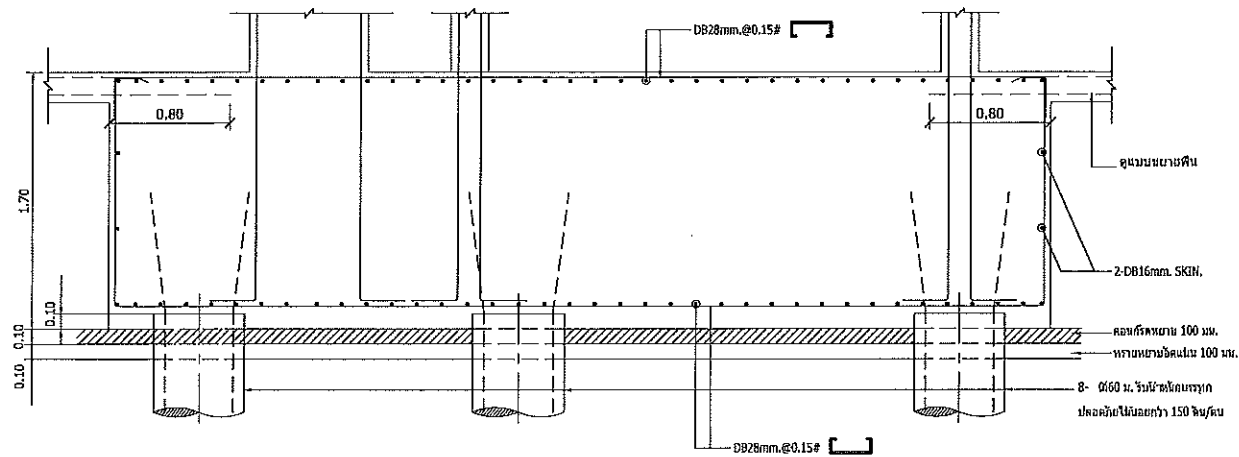

รูปตัดฐาน F8A
มาตราส่วน 1:25

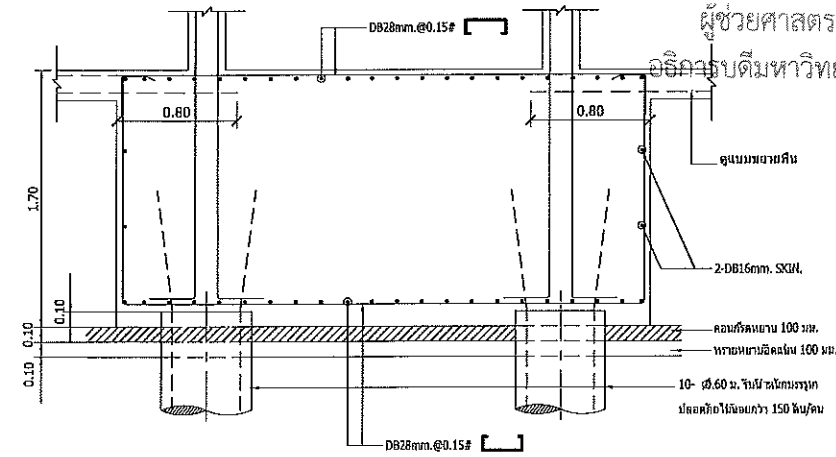

รูปตัดฐาน F10A
มาตราส่วน 1:25

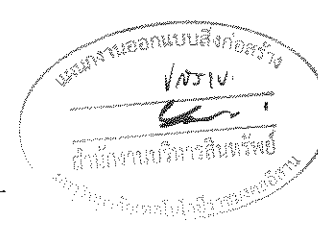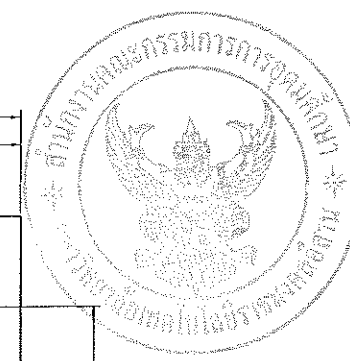

JOB NO. RNS-5907
PROJECT
โครงการออกแบบอาคารเรียนรวม
และปฏิบัติการวิชาชีพ
OWNER
มหาวิทยาลัยราชภัฏวชิรญาณ
วิทยาเขตขอนแก่น
LOCATION
มหาวิทยาลัยราชภัฏวชิรญาณ
วิทยาเขตขอนแก่น
DESIGN TEAM
renovatespace
ARCHITECTURE • INTERIOR • EXHIBITION • RENOVATION
RENOVATE SPACE CO., LTD
419 SUKHUMVIT 63 (EKKAMAI 2) KLONGTONNAU WATTANA 10110
Tel. (66 2) 711 - 6837 Fax. (66 2) 711 - 5763
E-MAIL : info@space.co.th Web Site : www.space.co.th


ARCHITECTS DESIGNERS	SIGNATURE
สุทิน ฤทธิรักษ์ ก-467228	
INTERIOR DESIGNERS	SIGNATURE
LANDSCAPE DESIGNERS	SIGNATURE
STRUCTURAL ENGINEERS	SIGNATURE
สุทิน ฤทธิรักษ์ ๒1873	๐๕๖๗
CIVIL ENGINEERS	SIGNATURE
เชยงค์ ขุนราชย์ สค๑๖24	
เชยงค์ ขุนราชย์ กค1503	
ELECTRIC ENGINEERS	SIGNATURE
ไวยศ ศวสิกุลวัฒนา ๖๓๑๖5	
MECHANIC ENGINEERS	SIGNATURE
วิบูลย์ วัฒนวิมล สค๑๖13	
SANITARY ENGINEERS	SIGNATURE
ณรงค์ วัฒนวิมล กค๑๖	
วิภา อรรถค์ กค169	
REVISIONS	DATE

ผู้ช่วยศาสตราจารย์ วิโรจน์ ลิ้มไขแสง
อธิการบดีมหาวิทยาลัยเทคโนโลยีราชมงคลธัญบุรี


เอกสารสำหรับเบ็งบวกที่ 2

DRAWING TITLE	SCALE
แบบขยายฐานราก (5/7)	
DRAWN	DRAWING NO.
R.SPACE STAFF	ST-205
CHECKED	APPROVED
DATE	TOTAL
26/04/59	


Notes
This Drawing is Copyrighted. All Contractors must check all dimensions on site.
Only figured dimensions and grid lines are to be worked from. Discrepancies
must be reported immediately to the Architect or Engineer concerned
before proceeding.

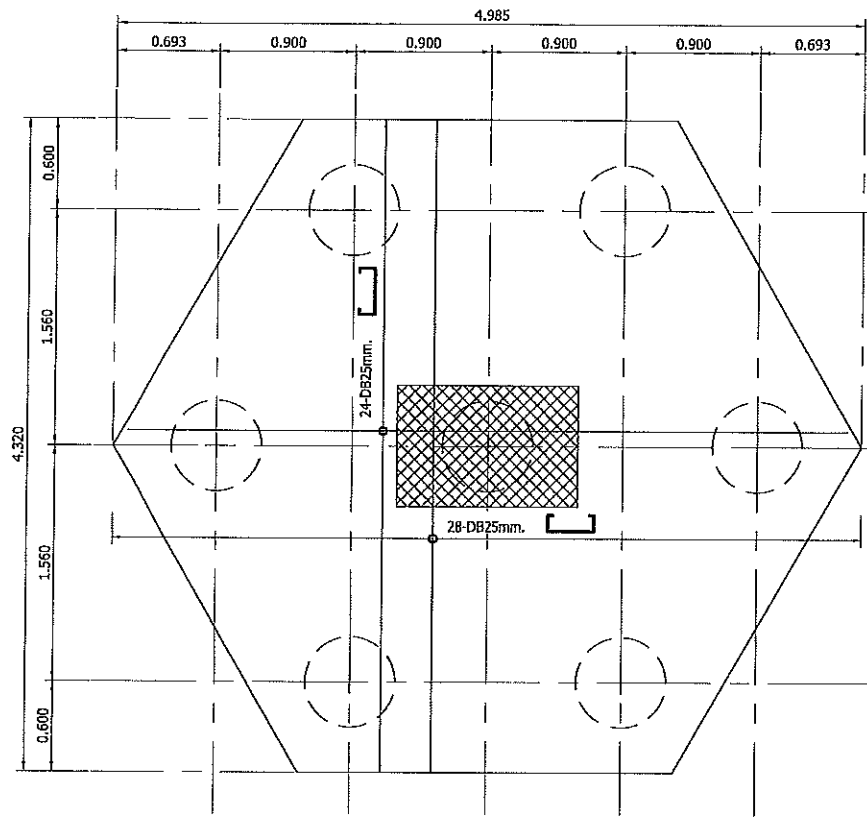


แบบขยายฐาน F7
มาตราส่วน 1:25

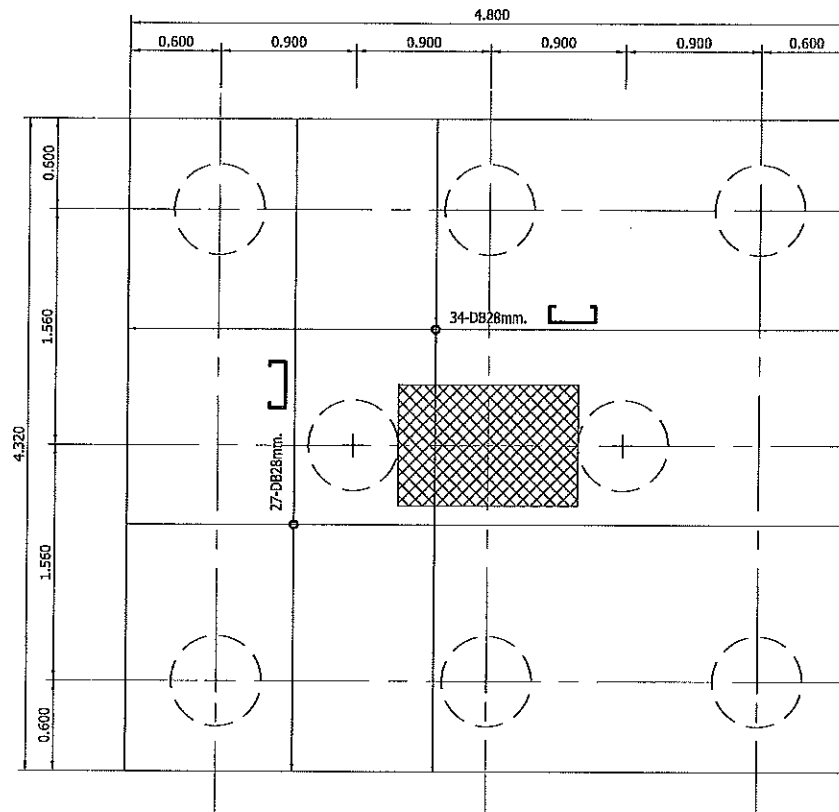

แบบขยายฐาน F8
มาตราส่วน 1:25

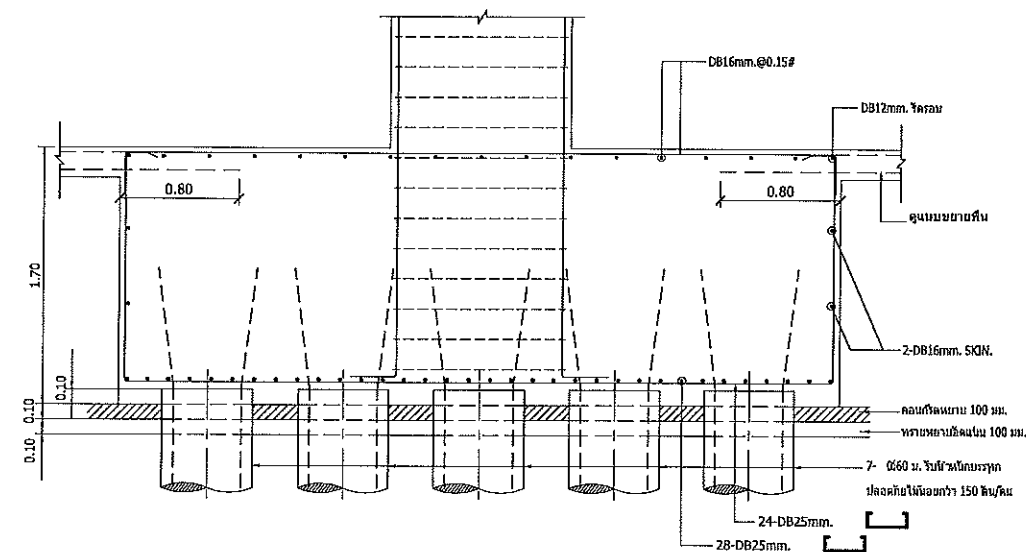

รูปตัดฐาน F7
มาตราส่วน 1:25

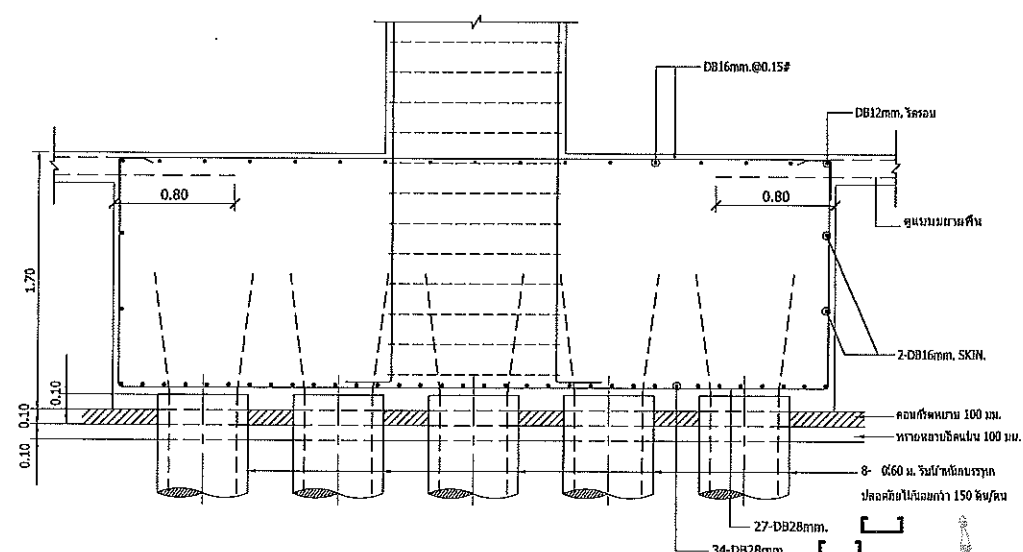

รูปตัดฐาน F8
มาตราส่วน 1:25



JOB NO. RNS-5907

PROJECT

โครงการออกแบบอาคารเรียนรวม
และปฏิบัติการวิชาชีพ

OWNER

มหาวิทยาลัยราชภัฏวชิรญาณ
วิทยาเขตขอนแก่น

LOCATION

มหาวิทยาลัยราชภัฏวชิรญาณ
วิทยาเขตขอนแก่น

DESIGN TEAM



RENOVATE SPACE CO.,LTD

419 SUKHUMVIT 63 (KJCAMAI 21) KLONGTOWN WATTANA 10110
Tel. (66 2) 711-6837 Fax. (66 2) 711-5763
E-MAIL: info@space.co.th Web Site: www.space.co.th

ARCHITECTS DESIGNERS SIGNATURE

สุทิน ภาณุพงศ์ ก-617228

INTERIOR DESIGNERS SIGNATURE

LANDSCAPE DESIGNERS SIGNATURE

STRUCTURAL ENGINEERS SIGNATURE

สุทิน ภาณุพงศ์ ก111875

CIVIL ENGINEERS SIGNATURE

สุทิน ภาณุพงศ์ ก111875

สุทิน ภาณุพงศ์ ก111875

ELECTRIC ENGINEERS SIGNATURE

สุทิน ภาณุพงศ์ ก111875

MECHANIC ENGINEERS SIGNATURE

สุทิน ภาณุพงศ์ ก111875

SANITARY ENGINEERS SIGNATURE

สุทิน ภาณุพงศ์ ก111875

REVISIONS DATE

เอกสารสำหรับเบ็งบวดที่ 2

DRAWING TITLE SCALE

แบบขยายฐานราก (7/7)

DRAWN R-SPACE STAFF DRAWING NO.

CHECKED ST-206.1

APPROVED


DATE 26/04/59 TOTAL

FILE: -


Notes
This Drawing Is Copyrighted. All Contractors must check all dimensions on site.
Only figured dimensions and grid lines are to be worked from. Discrepancies
must be reported immediately to the Architect or Engineer concerned
before proceeding.




ผู้ช่วยศาสตราจารย์ วิโรจน์ สิมไธแสง
อธิการบดีมหาวิทยาลัยเทคโนโลยีราชมงคลธัญบุรี

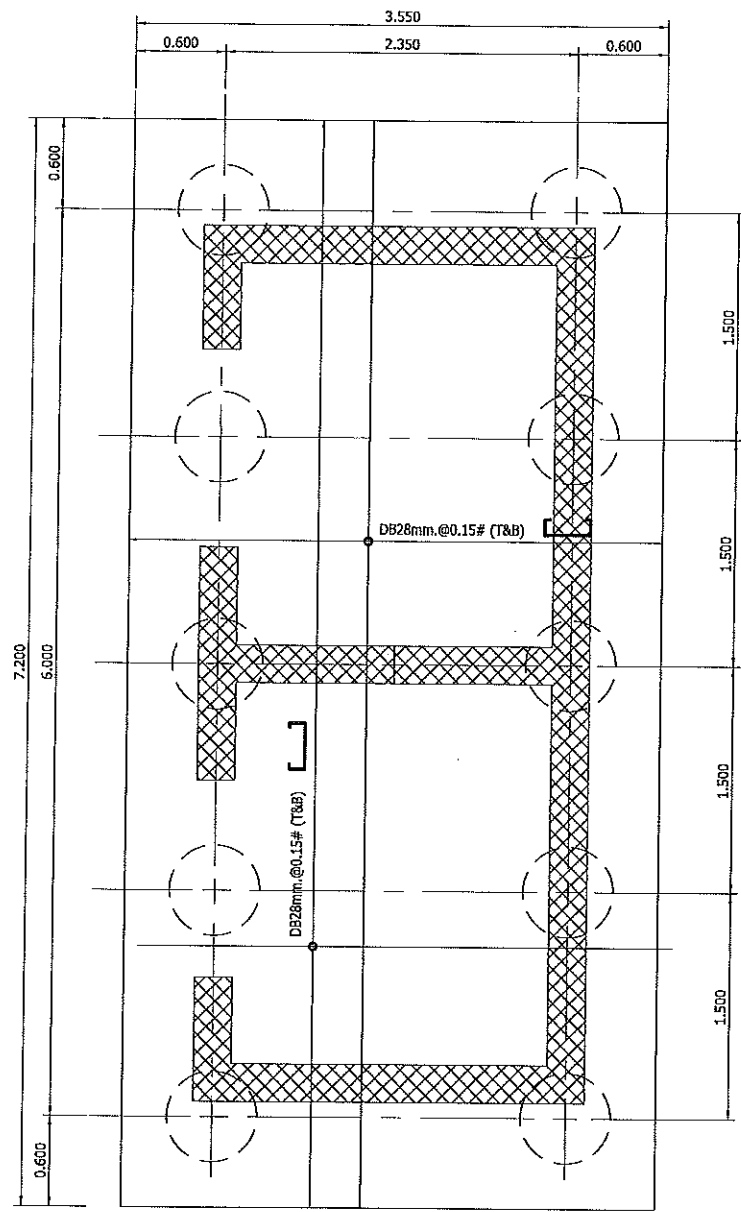


แบบขยายฐาน F10B
มาตราส่วน 1:25

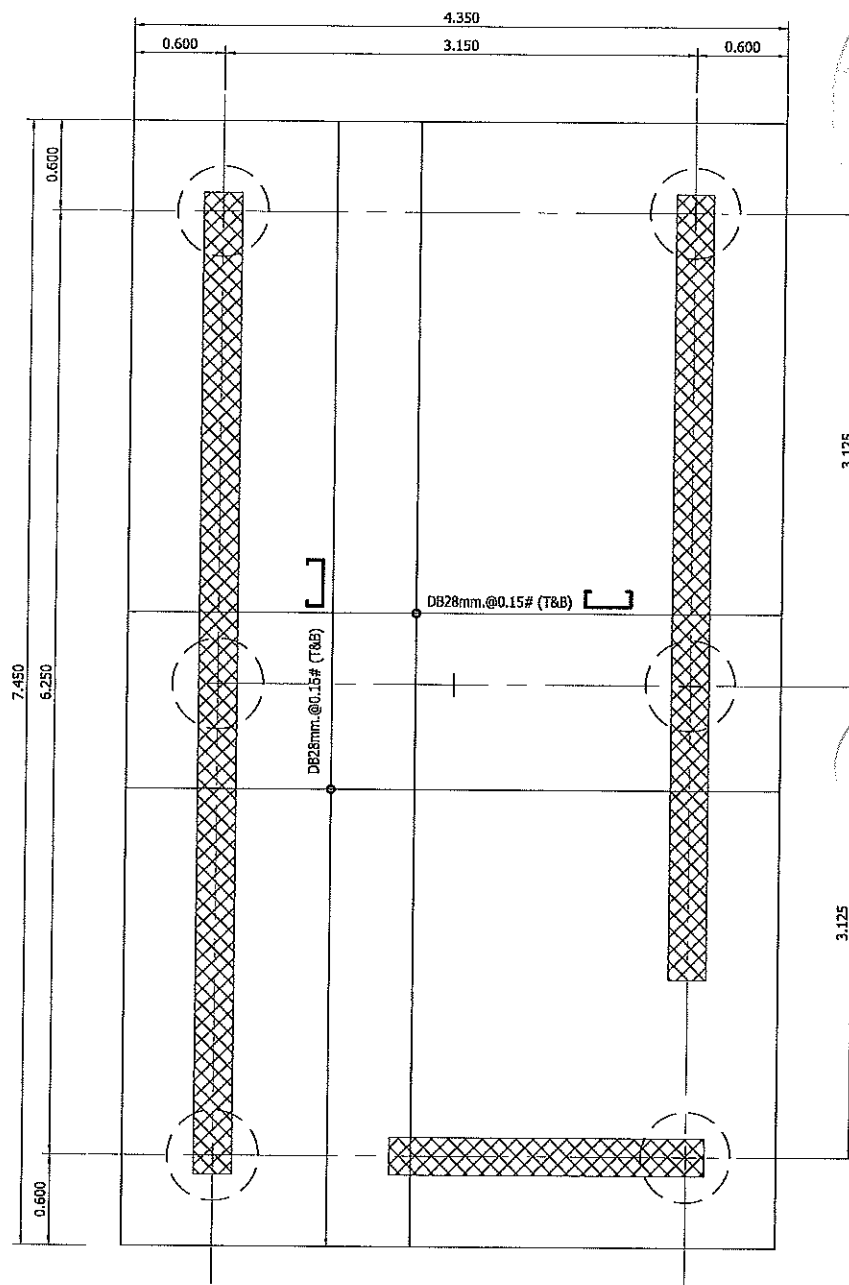


แบบขยายฐาน F6A
มาตราส่วน 1:25

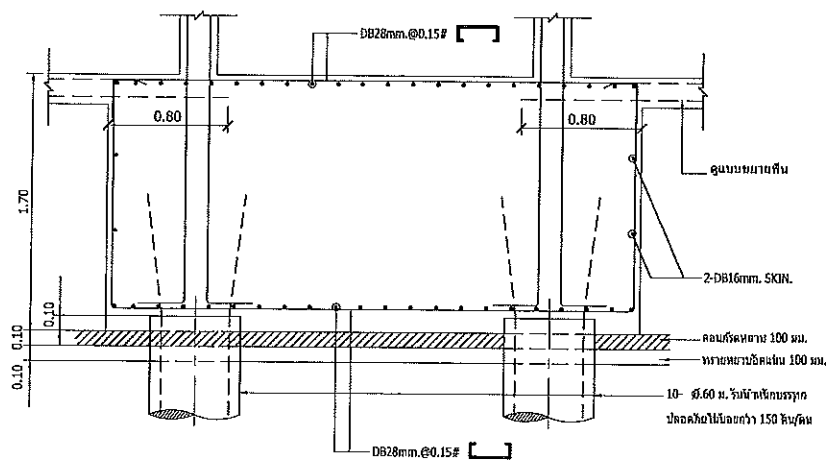

รูปตัดฐาน F10B
มาตราส่วน 1:25

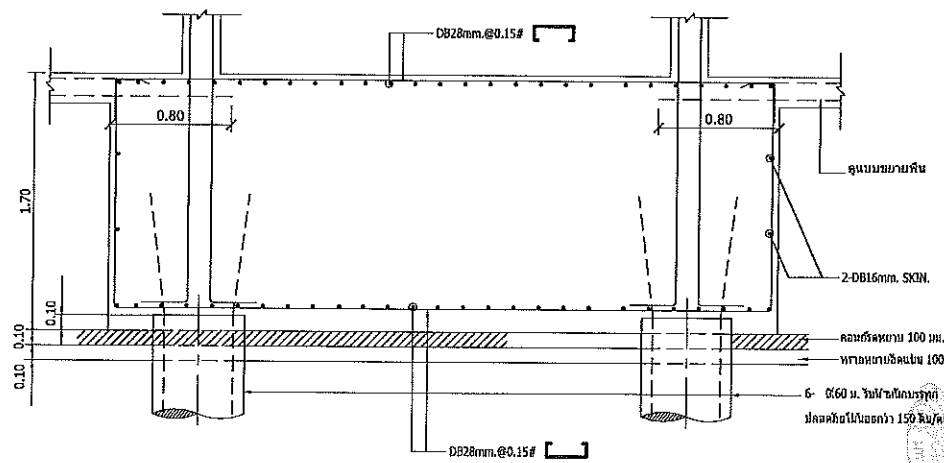

รูปตัดฐาน F6A
มาตราส่วน 1:25

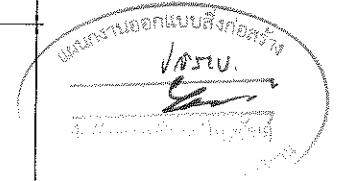

JOB NO. RNS-5907
PROJECT โครงการออกแบบอาคารเรียนรวม และปฏิบัติการวิชาชีพ
OWNER มหาวิทยาลัยราชภัฏวชิรเวศน์
LOCATION มหาวิทยาลัยราชภัฏวชิรเวศน์
DESIGN TEAM renovatespace ARCHITECTURE • INTERIOR • EXHIBITION • RENOVATION
RENOVATE SPACE CO.,LTD
449 SURADHAMVIT 63 (KOKKAMAI 21) KLONGTONNAU WATTANA 10110
Tel. (66 2) 711 - 8637 Fax. (66 2) 711 - 8763
EMAIL : info@space.co.th Web Site : www.space.co.th

ARCHITECTS DESIGNERS	SIGNATURE
สุวิทย์ ทนถนงค์ น-667228	
INTERIOR DESIGNERS	SIGNATURE
LANDSCAPE DESIGNERS	SIGNATURE
STRUCTURAL ENGINEERS	SIGNATURE
ฉันทิณี อธิวัฒน์ นว11873	ศร.อ.
CIVIL ENGINEERS	SIGNATURE
เนติศักดิ์ จรุงทรัพย์ สย9624	
ชัชวาลย์ อรุณทรัพย์ สย1503	
ELECTRIC ENGINEERS	SIGNATURE
ไมรวีร์ ทรงสิริกุลวัฒนา นว1825	
MECHANIC ENGINEERS	SIGNATURE
ปิณฑุภา ชื่นรัมย์เสนา สก2813	
SANITARY ENGINEERS	SIGNATURE
ณรงค์ วัฒนพงษ์ นศ.18	
วิภา อรรถนธ์ นศ.199	
REVISIONS	DATE

เอกสารสำหรับเบ็งบวดที่ 2

DRAWING TITLE	SCALE
แบบขยายฐานราก (6/7)	
DRAWN	DRAWING NO.
R-SPACE STAFF	ST-206
CHECKED	DATE
	26/04/59
APPROVED	TOTAL

ผู้ช่วยศาสตราจารย์ วิโรจน์ ลิ้มไขแสง
อธิการบดีมหาวิทยาลัยเทคโนโลยีราชมงคลธัญบุรี

Notes: This drawing is Copyrighted. All Contractors must check all dimensions on site. Any discrepancies and grid lines are to be worked from. Discrepancies must be reported immediately to the Architect or Engineer concerned before processing.



RENOVATE SPACE CO.,LTD

449 SUKHUMVIT 63 (SOIKAMAI 21)KLONGTONNAU WATTANA 10110
Tel. (66 2) 711 - 5637 Fax. (66 2) 711 - 5763
E-MAIL : info@space.co.th Web Site : www.space.co.th

ARCHITECTS DESIGNERS SIGNATURE

ศุภันท์ ฤกษ์พันธ์ ก-62228

INTERIOR DESIGNERS SIGNATURE

LANDSCAPE DESIGNERS SIGNATURE

STRUCTURAL ENGINEERS SIGNATURE

ณวัฒน์ ชินกุลพิณาน 91873 02-01

CIVIL ENGINEERS

เชยงค์ดี ชูธนพาณิชย์ 689624

เชยงค์ดี ชูธนพาณิชย์ 681503

ELECTRIC ENGINEERS SIGNATURE

ไพบูลย์ คงสิริกุลวัฒนา 70825

MECHANIC ENGINEERS SIGNATURE

ปัญญา ชินทโนสง 682613

SANITARY ENGINEERS SIGNATURE

ณรงค์ ใจรุ่งโรจน์ 6848

วิมล ราชองค์ 68169

REVISIONS DATE

เอกสารสำหรับเบ็งบอร์ดที่ 2

DRAWING TITLE SCALE

แบบขยายกันพวง CORE (1/2)

DRAWN R-SPACE STAFF

DRAWING NO.

CHECKED

ST-207



APPROVED

DATE 26/04/58


TOTAL

FILE: -


Notes
This Drawing is Copyrighted. All Contractors must check all dimensions on site.
Only figured dimensions and grid lines are to be worked from. Discrepancies
must be reported immediately to the Architect or Engineer concerned
before processing.

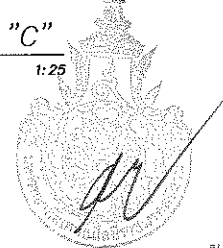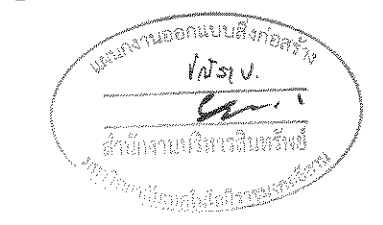


ผู้ช่วยศาสตราจารย์ วิโรจน์ ลิ้มไขแสง
อธิการบดีมหาวิทยาลัยเทคโนโลยีราชมงคลธัญบุรี

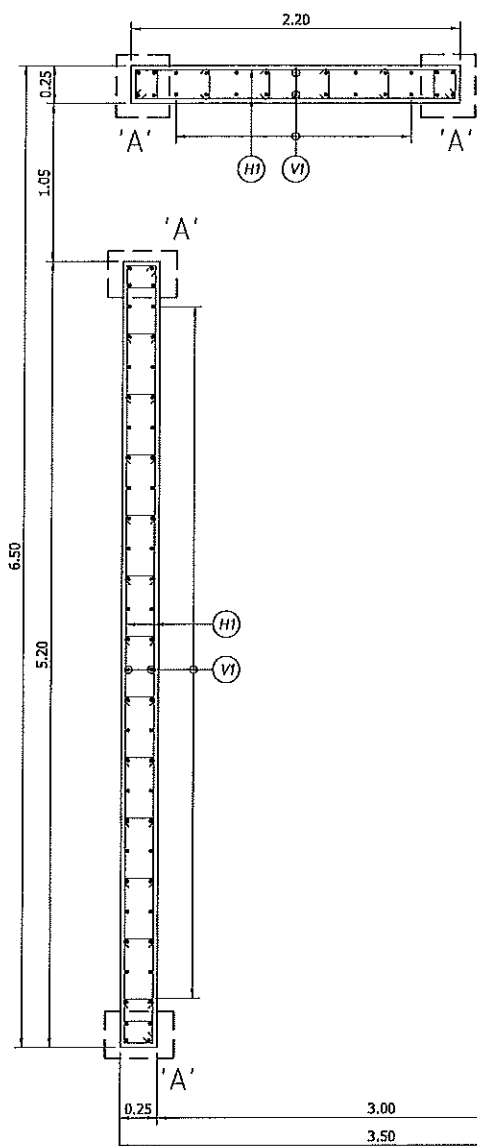


แบบขยาย CORE "A"
มาตราส่วน 1:25

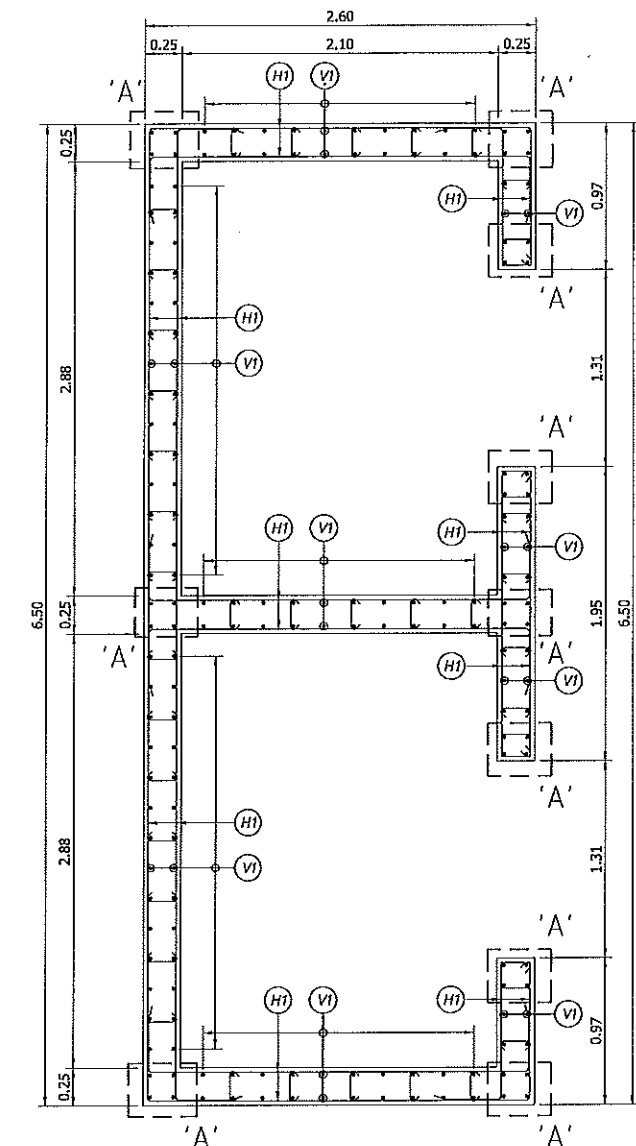

แบบขยาย CORE "B"
มาตราส่วน 1:25

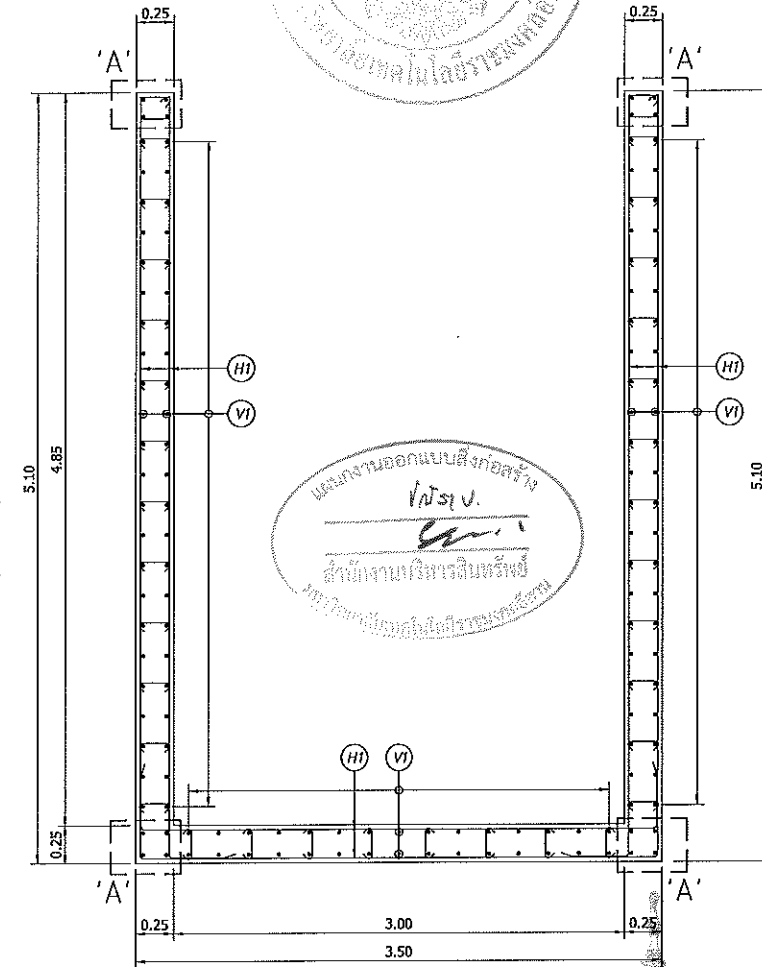

แบบขยาย CORE "C"
มาตราส่วน 1:25

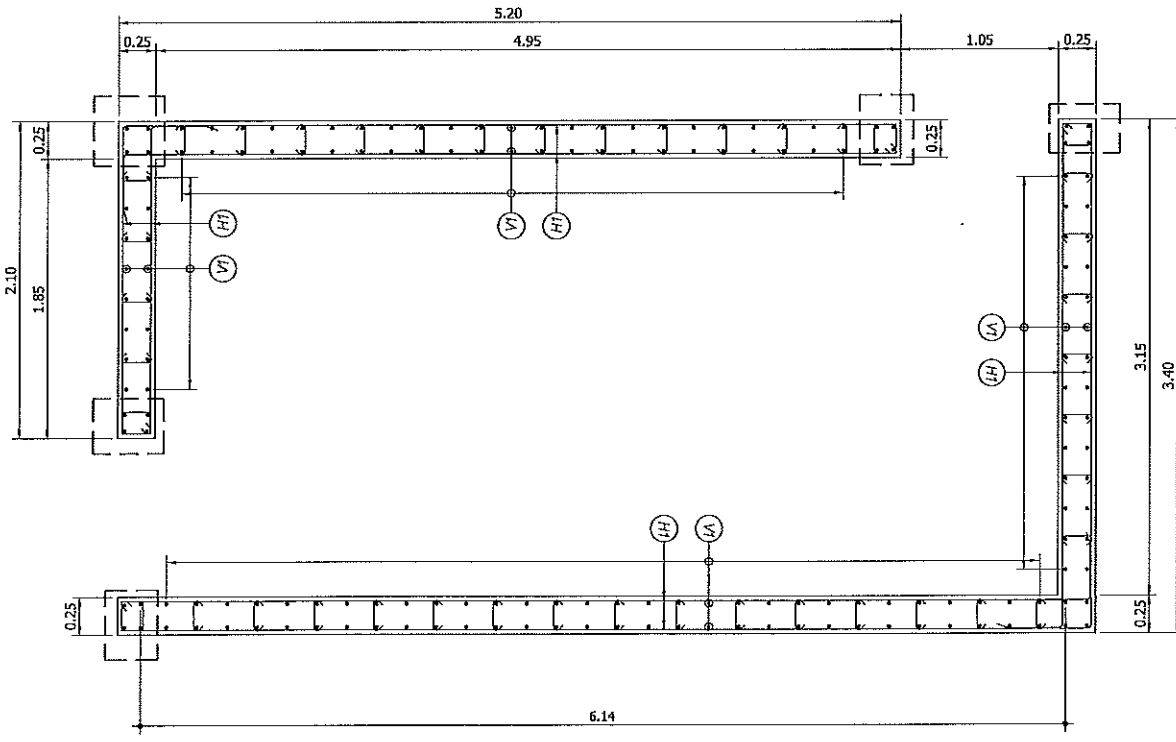


แบบขยาย CORE "D"
มาตราส่วน 1:25

กำลังคอนกรีต $f_c = 320$ กก./ซม. 2

รายละเอียดเหล็กเสริม [CORE]

CORE No.	ฐานราก- ชั้นที่ 2	ชั้นที่ 2 - ชั้นที่ 4
A	'A' = 4-DB25mm. VI = DB12mm.Ø0.20 EF. HI = DB12mm.Ø0.20 EF.	'A' = 4-DB25mm. VI = DB12mm.Ø0.20 EF. HI = DB12mm.Ø0.20 EF.
B	'A' = 4-DB25mm. VI = DB12mm.Ø0.20 EF. HI = DB12mm.Ø0.20 EF.	'A' = 4-DB25mm. VI = DB12mm.Ø0.20 EF. HI = DB12mm.Ø0.20 EF.
C	'A' = 4-DB25mm. VI = DB12mm.Ø0.20 EF. HI = DB12mm.Ø0.20 EF.	'A' = 4-DB25mm. VI = DB12mm.Ø0.20 EF. HI = DB12mm.Ø0.20 EF.
D	'A' = 4-DB25mm. VI = DB12mm.Ø0.20 EF. HI = DB12mm.Ø0.20 EF.	'A' = 4-DB25mm. VI = DB12mm.Ø0.20 EF. HI = DB12mm.Ø0.20 EF.

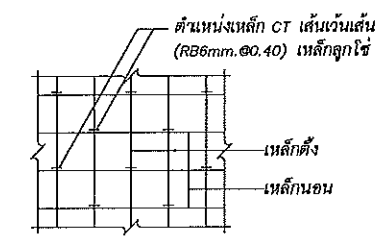


- NOTE: -
- ความสูงของช่องเปิดที่ประตูและหน้าต่าง ให้ตรวจสอบกับแบบสถาปัตย์กรรม และ LIFT SUPPLIER ก่อนก่อสร้าง
 - ความหนาของคอนกรีตที่หุ้มเหล็กเสริม (CONCRETE COVERING) ส่วนที่อยู่ใต้ดิน ให้เพิ่ม Covering อีก 25 mm. ทั้งความยาวและใน

COLUMN SCHEDULE

FLOOR	C1	C2	C3	C4	C5	C6
หลังคา ↑ ชั้นที่ 4	 24-DB25mm. 3-DB12mm.@0.20 STIR.	 24-DB25mm. 3-DB12mm.@0.20 STIR.	 28-DB25mm. 4-DB12mm.@0.25 STIR.	 46-DB25mm. 4-DB16mm.@0.20 STIR.	—	 24-DB28mm. 1-DB16mm.@0.15 STIR. 2-DB16mm.@0.15 LINK.
ชั้นที่ 4 ↑ ชั้นที่ 3	 24-DB25mm. 3-DB12mm.@0.20 STIR.	 24-DB25mm. 3-DB12mm.@0.20 STIR.	 28-DB25mm. 4-DB12mm.@0.25 STIR.	 46-DB25mm. 4-DB16mm.@0.20 STIR.	—	 24-DB28mm. 1-DB16mm.@0.15 STIR. 2-DB16mm.@0.15 LINK.
ชั้นที่ 3 ↑ ชั้นที่ 2	 24-DB25mm. 3-DB12mm.@0.20 STIR.	 24-DB25mm. 3-DB12mm.@0.20 STIR.	 28-DB25mm. 4-DB12mm.@0.25 STIR.	 46-DB25mm. 4-DB16mm.@0.20 STIR.	—	 24-DB28mm. 1-DB16mm.@0.15 STIR. 2-DB16mm.@0.15 LINK.
ชั้นที่ 2 ↑ ชั้นที่ 1	 24-DB25mm. 3-DB12mm.@0.20 STIR.	 28-DB25mm. 3-DB12mm.@0.20 STIR.	 28-DB25mm. 4-DB12mm.@0.25 STIR.	 46-DB25mm. 4-DB16mm.@0.20 STIR.	 8-DB25mm. 2-DB9mm.@0.20 STIR.	 24-DB28mm. 1-DB16mm.@0.15 STIR. 2-DB16mm.@0.15 LINK.
ดอมมอ	 25-DB25mm. 3-DB12mm.@0.20 STIR.	 28-DB25mm. 3-DB12mm.@0.20 STIR.	 28-DB25mm. 4-DB12mm.@0.25 STIR.	 46-DB25mm. 4-DB16mm.@0.20 STIR.	 8-DB25mm. 2-DB9mm.@0.20 STIR.	 24-DB28mm. 1-DB16mm.@0.15 STIR. 2-DB16mm.@0.15 LINK.

กำลังคอนกรีต $f_c' = 320$ กก./ซม. 2

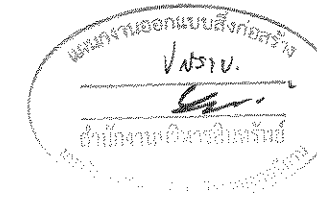

JOB NO. RNS-5907

PROJECT

โครงการออกแบบอาคารเรียนรวม และปฏิบัติการวิชาชีพ

OWNER มหาวิทยาลัยราชภัฏวชิรเวศน์
วิทยาเขตขอนแก่น

LOCATION มหาวิทยาลัยราชภัฏวชิรเวศน์
วิทยาเขตขอนแก่น

DESIGN TEAM



RENOVATE SPACE CO.,LTD

449 SUKHUMVIT 83 (EKKAMAI 2) KLONGTOHNAU WATTANA 10110
Tel. (66 2) 711 - 5637 Fax. (66 2) 711 - 5763
E-MAIL : info@space.co.th Web Site : www.space.co.th

ARCHITECTS DESIGNERS SIGNATURE

สุทธิ ชาญสิทธิ์ ๗-๕๓๖๖๘

INTERIOR DESIGNERS SIGNATURE

LANDSCAPE DESIGNERS SIGNATURE

STRUCTURAL ENGINEERS SIGNATURE

ฉัตรชัย ชัยภักดิ์ ๗/๑๑๗๕ ๐๖๖๖

CIVIL ENGINEERS SIGNATURE

เนืองศักดิ์ ชูชมพูนัย ๗/๑๑๕๒๔

เนืองศักดิ์ ชูชมพูนัย ๗/๑๑๕๐๓

ELECTRICAL ENGINEERS SIGNATURE

ไพโรจน์ คงสิริคุณา ๗/๑๑๕๒๕

MECHANIC ENGINEERS SIGNATURE

ปัญญา ชัยภักดิ์ ๗/๑๑๕๑๓

SANITARY ENGINEERS SIGNATURE

เนืองศักดิ์ ชูชมพูนัย ๗/๑๑๕๐๓

ไพโรจน์ คงสิริคุณา ๗/๑๑๕๒๕

REVISIONS DATE

เอกสารสำหรับเบ็งบวดที่ 2

DRAWING TITLE SCALE

แบบขยาย เสา

DRAWN R-SPACE STAFF DRAWING NO.

CHECKED

APPROVED

DATE 26/04/09 TOTAL

FILE : -

Notes


This Drawing is Copyrighted. All Contractors must check all dimensions on site.

Only figured dimensions and grid lines are to be worked from. Discrepancies

must be reported immediately to the Architect or Engineer concerned

before processing.

ผู้ช่วยศาสตราจารย์ วีโรจน์ ลิ้มไขแสง
อธิการบดีมหาวิทยาลัยเทคโนโลยีราชมงคลอีสาน

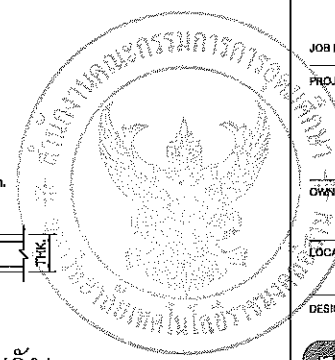


ARCHITECTS DESIGNERS	SIGNATURE
สุทิน ทอดนรินทร์	ก-กจ228
INTERIOR DESIGNERS	SIGNATURE
LANDSCAPE DESIGNERS	SIGNATURE
STRUCTURAL ENGINEERS	SIGNATURE
ชวินท์ ธีรภัทธาน	กช1873
CIVIL ENGINEERS	SIGNATURE
ณัฐพงศ์ จรุงเกียรติ	กช9624
ณัฐพงศ์ จรุงเกียรติ	กช1503
ELECTRIC ENGINEERS	SIGNATURE
โหวงส์ ภาสสิกุลวัฒนา	กช825
MECHANIC ENGINEERS	SIGNATURE
ปัญญา รัตนไพศาล	กช2513
SANITARY ENGINEERS	SIGNATURE
ณรงค์ วัชรกุลเกียรติ	กช48
วิภา ช่างทอง	กช109
REVISIONS	DATE

เอกสารสำหรับเบ็งบวคที่ 2


DRAWING TITLE	SCALE
แบบขยายพื้น	
DRAWN R-SPACE STAFF	DRAWING NO.
CHECKED	ST-210
APPROVED	TOTAL
DATE 26/04/59	FILE :

Notes
This Drawing is Copyrighted. All Contractors must check all dimensions on site.
Only figured dimensions and grid lines are to be worked from. Discrepancies
must be reported immediately to the Architect or Engineer concerned
before processing.

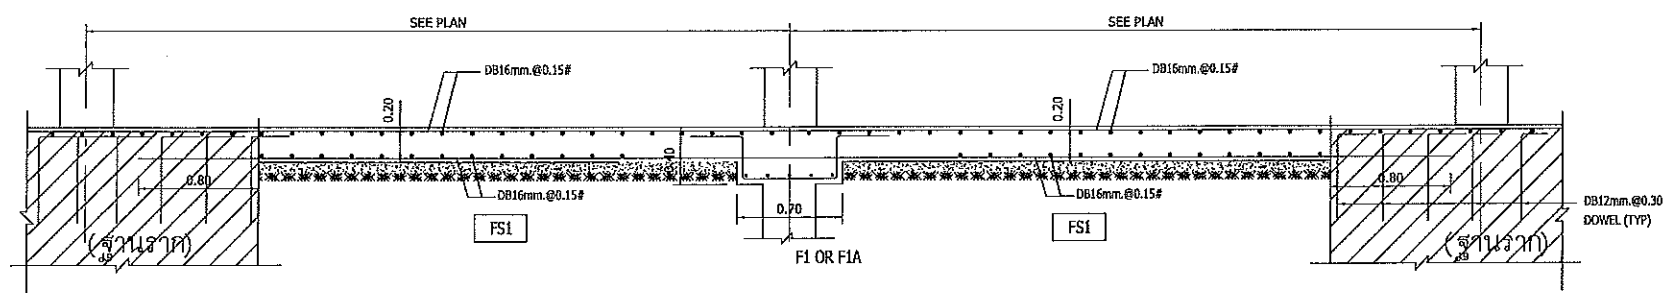


แบบขยายพื้น RC.FLAT SLAB (FS1)
มาตราส่วน 1:25


หมายเหตุ : ในกรณีที่พบเหล็กพันตรงฐานราก
1. เหล็กพันชั้นที่ 1 ที่เหล็กฉากวางในทิศทางยาว ให้ใช้ตามเหล็กพัน
2. เหล็กพันชั้นที่ 1 ที่เหล็กฉากวางในทิศทางกว้าง ให้ใช้ตามฐานราก

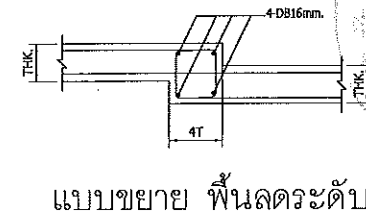


แบบขยาย พื้นดระดับ

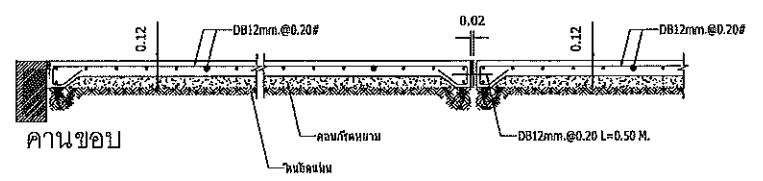


รูปตัดพื้นเทพนดิน

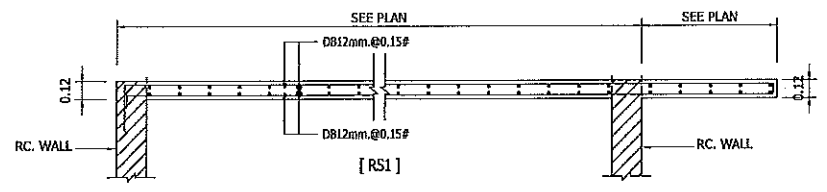


แบบขยายหลังคาคดมุมบันได
มาตราส่วน 1:25

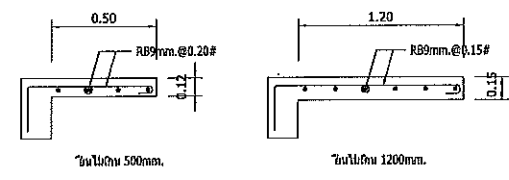


แบบขยาย พื้นยื่นทั่วไป

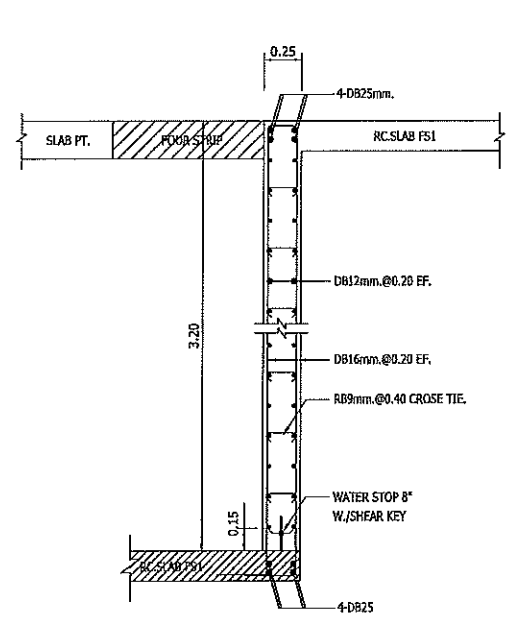


แบบขยายกำแพงกันดิน (W1)
มาตราส่วน 1:25

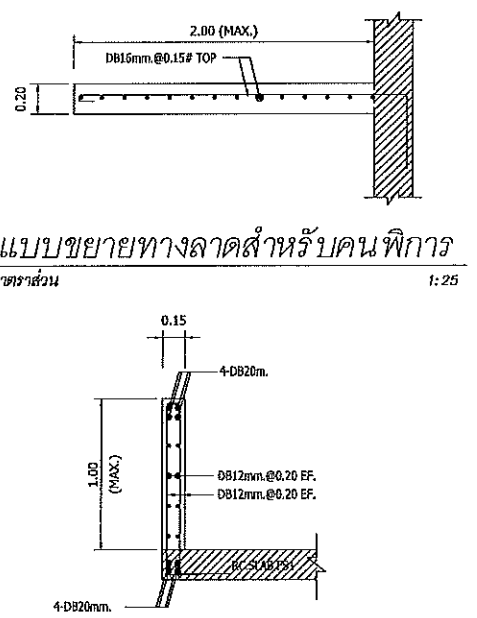


แบบขยายกำแพงกันดิน (W2)
มาตราส่วน 1:25

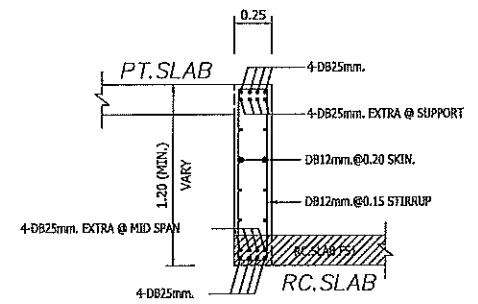


แบบขยายคาน BB-1
มาตราส่วน 1:25

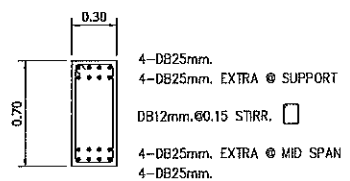


แบบขยายคาน BB-2
มาตราส่วน 1:25

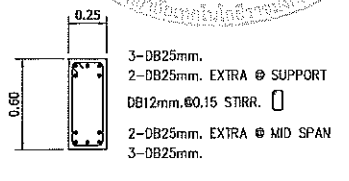


แบบขยายคาน BB-3
มาตราส่วน 1:25

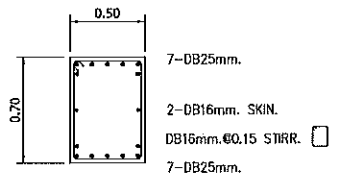


แบบขยายคาน BB-4
มาตราส่วน 1:25

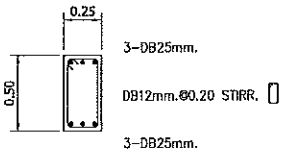

แบบขยายคาน GB1
มาตราส่วน 1:25

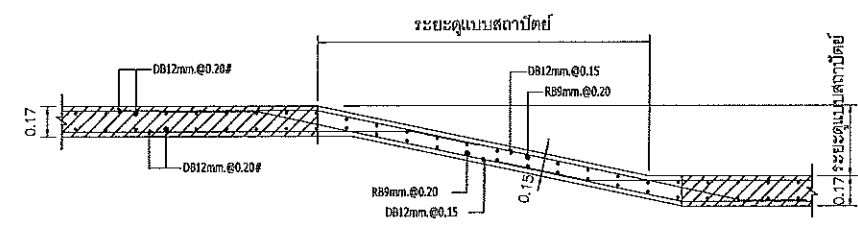


แบบขยายพื้นทางลาด
มาตราส่วน 1:25

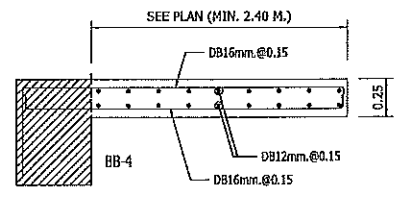

แบบขยาย พื้นยื่น CS1

ผู้ช่วยศาสตราจารย์ วิโรจน์ ลิ้มไขแสง
อธิการบดีมหาวิทยาลัยเทคโนโลยีราชมงคลธัญบุรี

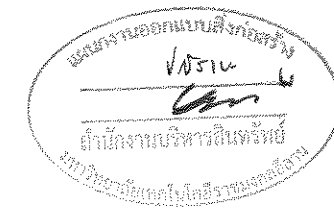

JOB NO. RNS-5907

PROJECT
โครงการออกแบบอาคารเรียนรวม
และปฏิบัติการวิชาชีพ

OWNER
มหาวิทยาลัยราชภัฏวไลยอลงกรณ์
วิทยาเขตขอนแก่น

LOCATION
มหาวิทยาลัยราชภัฏวไลยอลงกรณ์
วิทยาเขตขอนแก่น

DESIGN TEAM



RENOVATE SPACE CO.,LTD
449 SUKHUMVIT 63 (KOKAMAI 2) KLONGTONNAU WATTANA 10110
Tel: (66 2) 711 - 6637 Fax: (66 2) 711 - 5763
E-MAIL: info@space.co.th Web Site: www.space.co.th

ARCHITECTS DESIGNERS SIGNATURE

สุวิทย์ ทยพนไพค์ ๓-๕๓22๘

INTERIOR DESIGNERS SIGNATURE

LANDSCAPE DESIGNERS SIGNATURE

STRUCTURAL ENGINEERS SIGNATURE

ชวินทร์ อีชาพิศณา ๒๕1๘73 ๐๕๓๖

CIVIL ENGINEERS SIGNATURE

ณริยศักดิ์ อุนนทชัย ๕๘๑๕24
ณริยศักดิ์ อุนนทชัย ๖๕15๐3

ELECTRIC ENGINEERS SIGNATURE

ไพวิทย์ หงษ์พิศุวัฒน์ ๖๕1๕๒5

MECHANIC ENGINEERS SIGNATURE

ปัทมกานต์ ชื่นโพธิ์สง ๕๘2๕13

SANITARY ENGINEERS SIGNATURE

ณรงค์ วิชาญเกียรติ ๖๕1๕๒๕
วิภา ธนาพงษ์ ๖๕1๕๒๖

REVISIONS DATE

REVISIONS DATE

เอกสารสำหรับเบ็งกวดที่ 2

DRAWING TITLE SCALE

แบบขยายบันได (1/3)

DRAWN R-SPACE STAFF DRAWING NO.

CHECKED ST-211


APPROVED

DATE 26 / 04 / 59 TOTAL


FILE :

Notes


This Drawing is Copyrighted. All Contractors must check all dimensions on site. Only figured dimensions and grid lines are to be worked from. Discrepancies must be reported immediately to the Architect or Engineer concerned before proceeding.

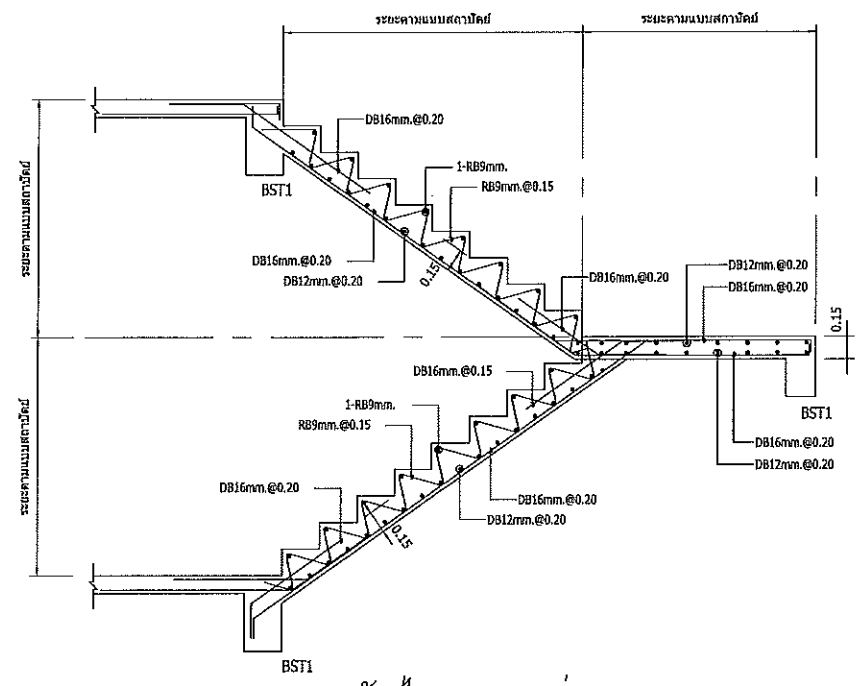

แบบขยายบันได ST-1 (ส่วนบน)
มาตราส่วน 1:25

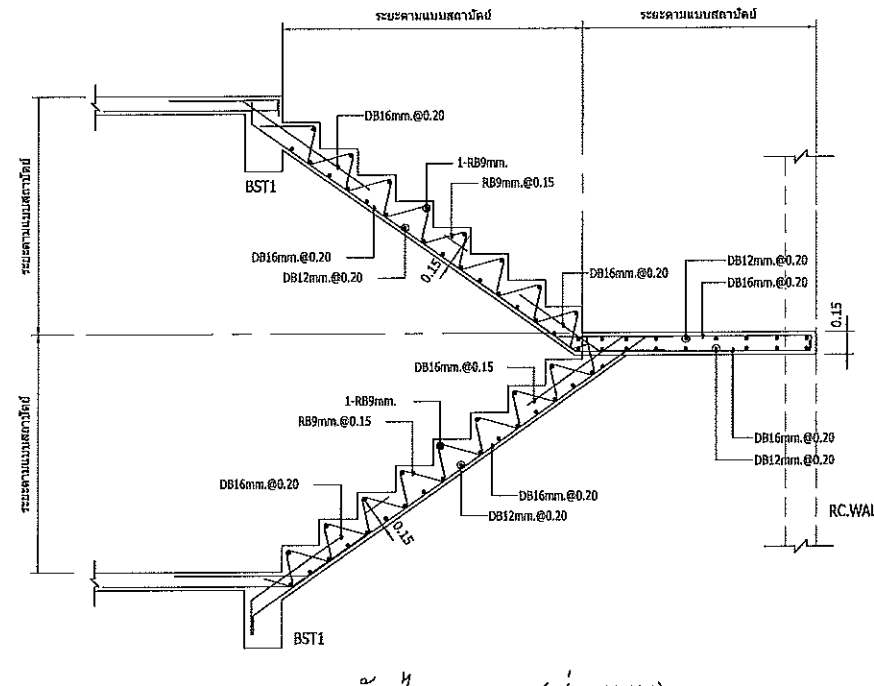


แบบขยายบันได ST-2 (ส่วนบน)
มาตราส่วน 1:25

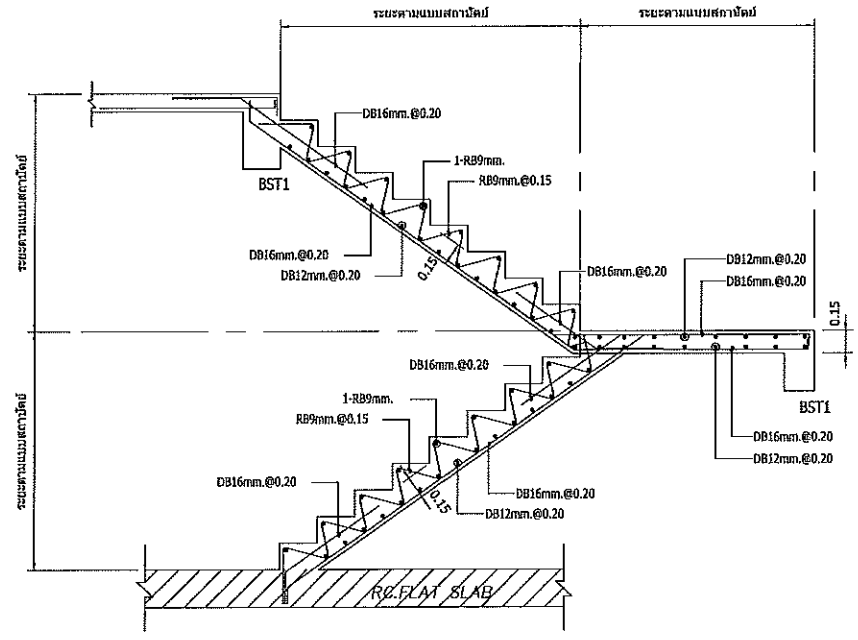


แบบขยายบันได ST-1 (ส่วนล่าง)
มาตราส่วน 1:25

หมายเหตุ : การต่อทาบเหล็กเสริมบันไดให้ระยะทาบ
ไม่น้อยกว่า 500 mm. สำหรับเหล็กเสริม DB12

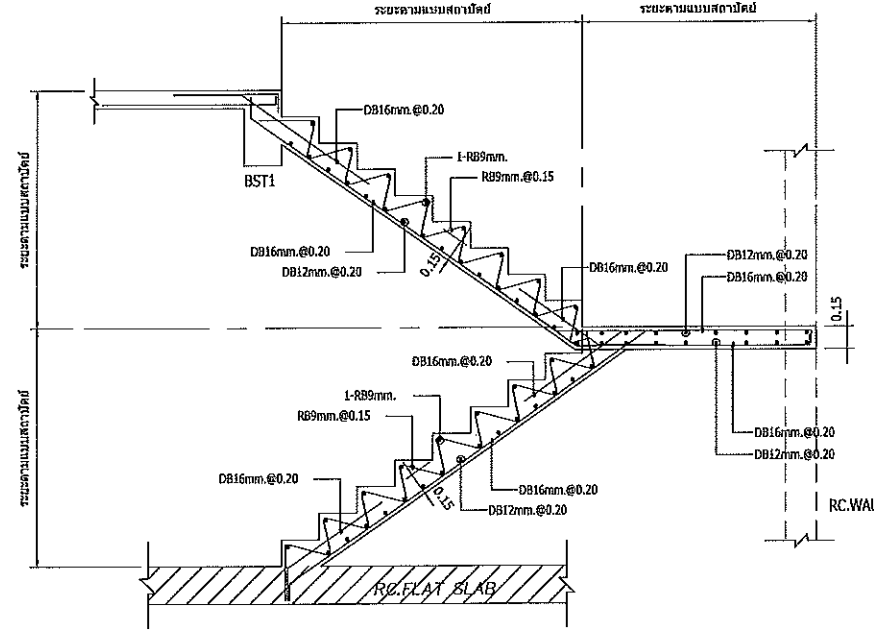

แบบขยายบันได ST-2 (ส่วนล่าง)
มาตราส่วน 1:25

ผู้ช่วยศาสตราจารย์ วิโรจน์ ลิ่มไชแสง
อธิการบดีมหาวิทยาลัยเทคโนโลยีราชมงคลธัญบุรี

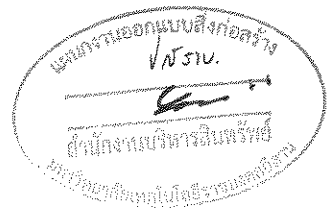

JOB NO. RNS-5907

PROJECT
โครงการออกแบบอาคารเรียนรวม
และปฏิบัติการวิชาชีพ

OWNER
มหาวิทยาลัยราชภัฏศรีสะเกษ
วิทยาเขตขอนแก่น

LOCATION
มหาวิทยาลัยราชภัฏศรีสะเกษ
วิทยาเขตขอนแก่น

DESIGN TEAM



RENOVATE SPACE CO., LTD
449 SUKHUMVIT 63 (EKKAMAI 21) KLONGTONNAU WATTANA 10110
Tel. (66 2) 711 - 5637 Fax. (66 2) 711 - 5763
E-MAIL : info@space.co.th Web Site : www.space.co.th


ARCHITECTS DESIGNERS	SIGNATURE
สุวัฒน์ รัตนปรีดี 7-467228	
INTERIOR DESIGNERS	SIGNATURE
LANDSCAPE DESIGNERS	SIGNATURE
STRUCTURAL ENGINEERS	SIGNATURE
ฉัตรชัย ชื่นพุกพิทยา 7ข1873	ฉ.ช.
CIVIL ENGINEERS	SIGNATURE
เนติวัฒน์ อรุณทรัพย์ 8ข1824	
เนติวัฒน์ อรุณทรัพย์ 7ข1503	
ELECTRIC ENGINEERS	SIGNATURE
โกวิท ศรีสุภพินทา 7ข1825	
MECHANIC ENGINEERS	SIGNATURE
ปัญญา ชื่นพุกพิทยา 8ข2613	
SANITARY ENGINEERS	SIGNATURE
ณรงค์ วัฒนสุโขทัย 7ข148	
วิทย์ ช่างเหล็ก 7ข169	
REVISIONS	DATE

เอกสารสำหรับเบ็งบวคที่ 2

DRAWING TITLE	SCALE
แบบขยายบันได (2/3)	


DRAWN	R-SPACE STAFF	DRAWING NO.
CHECKED		ST-212
APPROVED		TOTAL
DATE	26/04/59	
FILE	-	

Notes
This Drawing is Copyrighted. All Contractors must check all dimensions on site.
Only figured dimensions and grid lines are to be worked from. Discrepancies
must be reported immediately to the Architect or Engineer concerned
before proceeding.

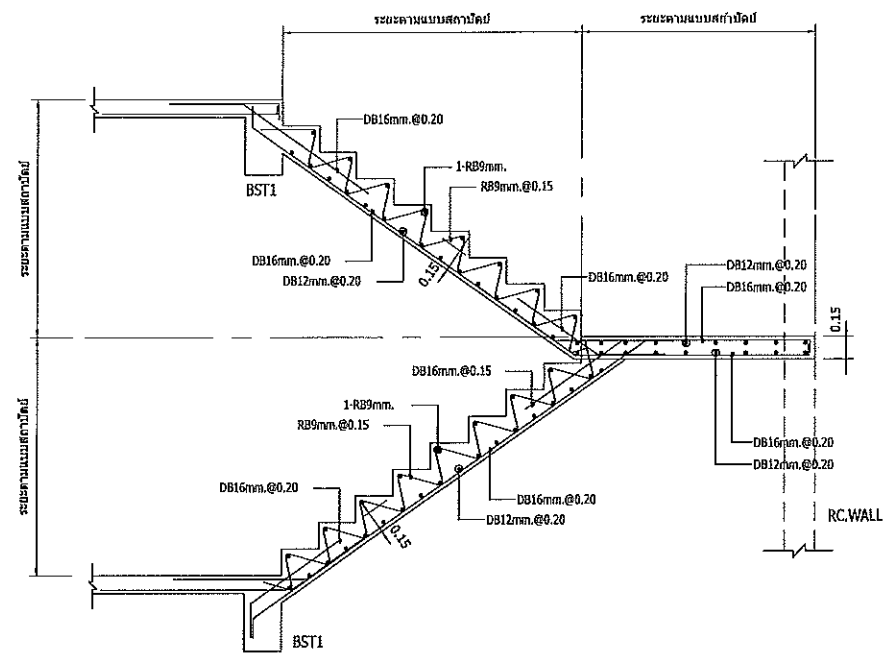


แบบขยายบันได ST-3 (ส่วนบน)

มาตราส่วน 1:25

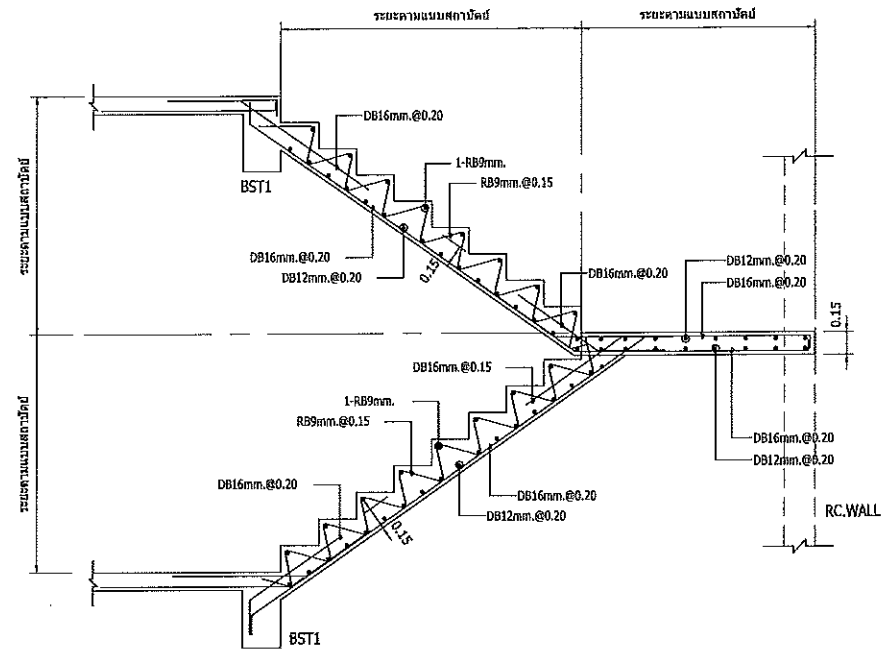


แบบขยายบันได ST-4 (ส่วนบน)

มาตราส่วน 1:25

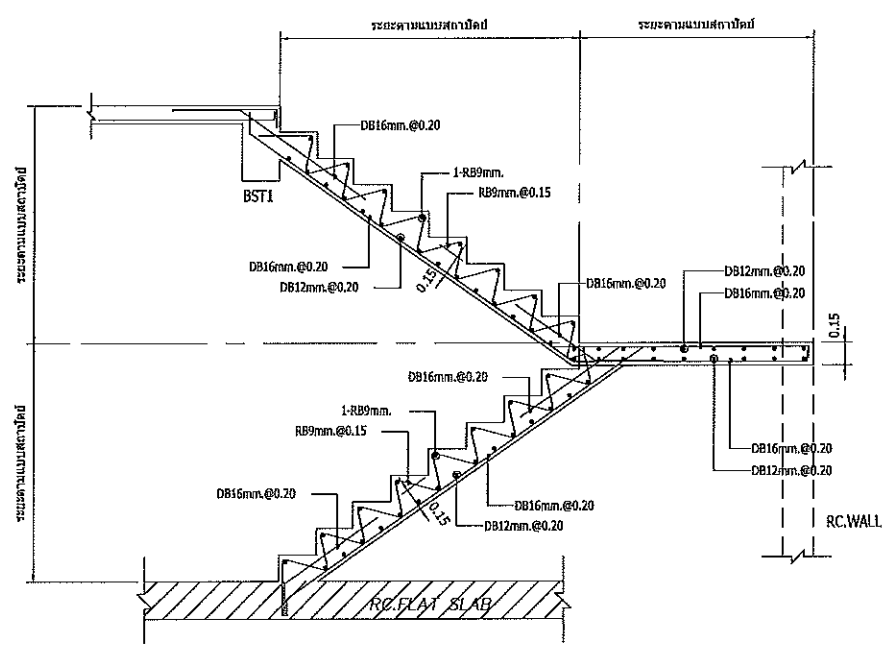

แบบขยายบันได ST-3 (ส่วนล่าง)

มาตราส่วน 1:25

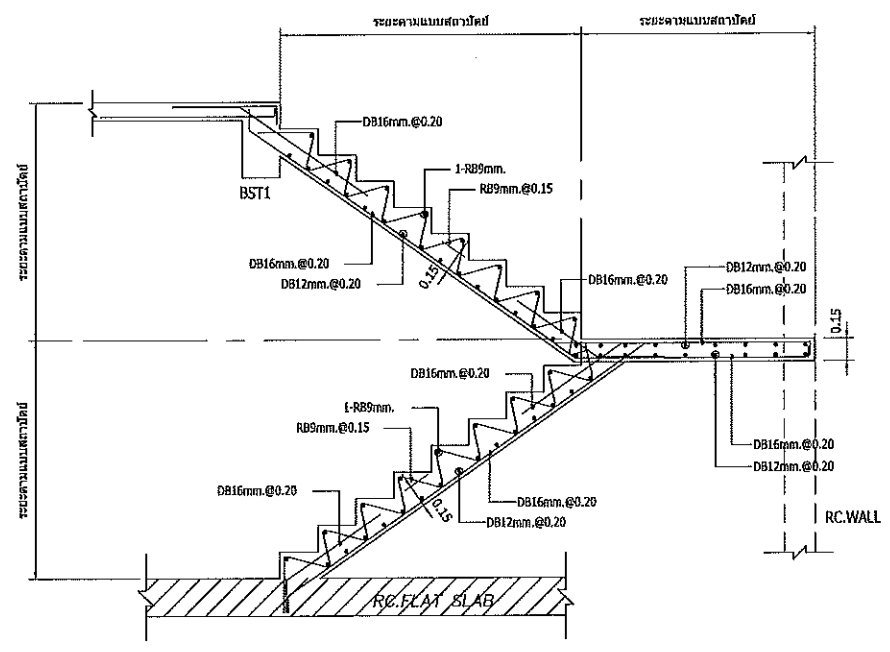


แบบขยายบันได ST-4 (ส่วนล่าง)

มาตราส่วน 1:25


หมายเหตุ : การต่อทาบเหล็กเสริมบันไดให้ระยะทาบ
ไม่น้อยกว่า 500 mm. สำหรับเหล็กเสริม DB12

ผู้ช่วยศาสตราจารย์ วิโรจน์ ลิ้มไขแสง
อธิการบดีมหาวิทยาลัยเทคโนโลยีราชมงคลศรีสะเกษ

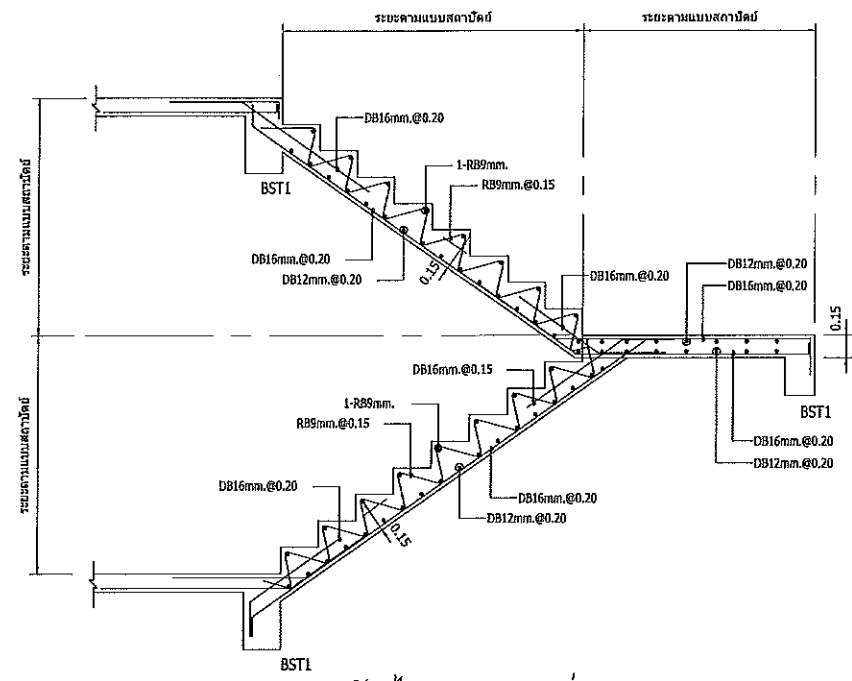

แบบขยายบันได ST-11 (ส่วนบน)


มาตราส่วน 1:25

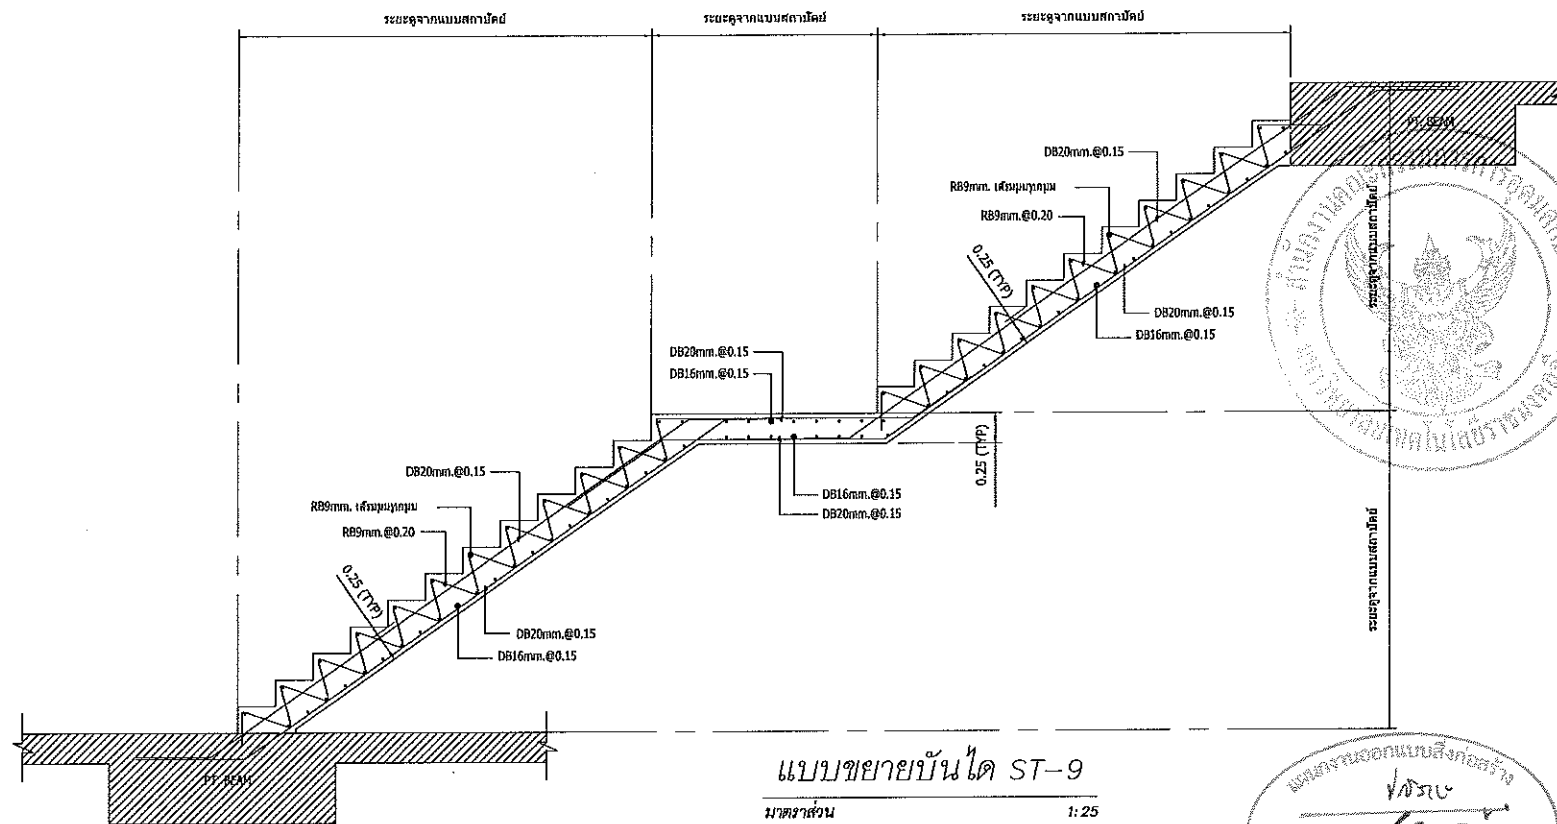

แบบขยายบันได ST-9


มาตราส่วน 1:25

- ระวังลัด/ลูกนอน ตูจากแบบสถาปัตย์ก่อนลงมือทำ

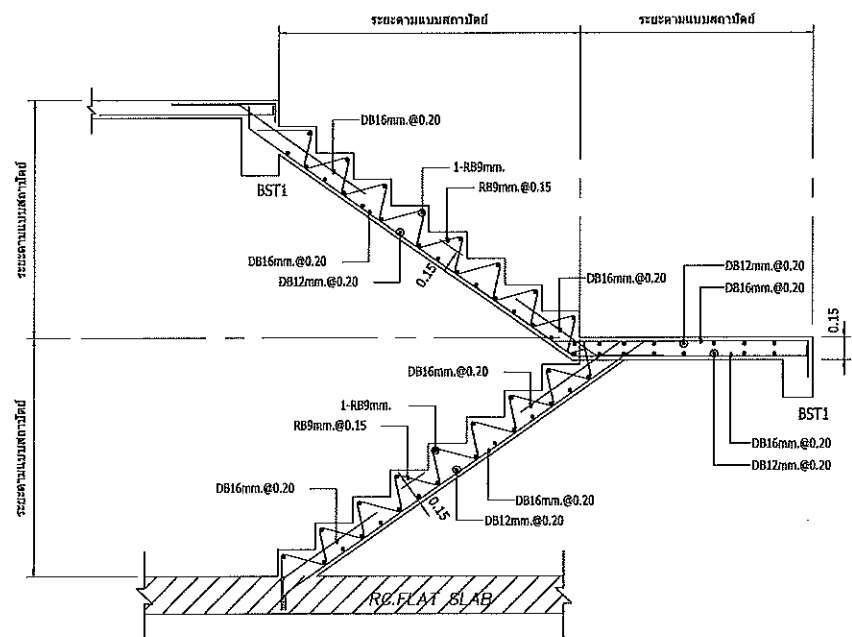


แบบขยายบันได ST-11 (ส่วนล่าง)

มาตราส่วน 1:25

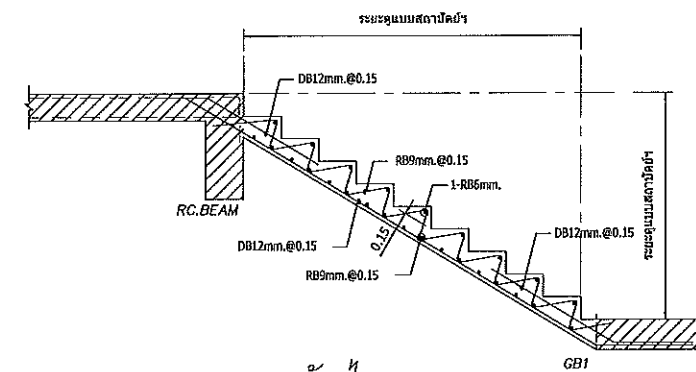

แบบขยายบันได ST-7


มาตราส่วน 1:25

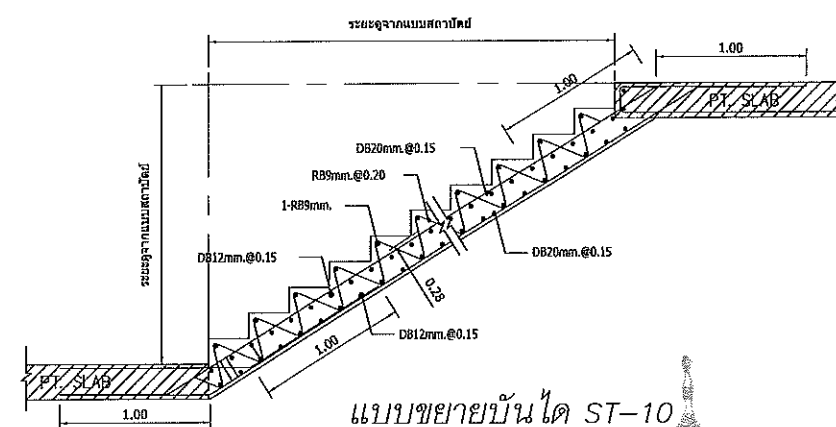

แบบขยายบันได ST-10


มาตราส่วน 1:25

(บันไดโค้ง)

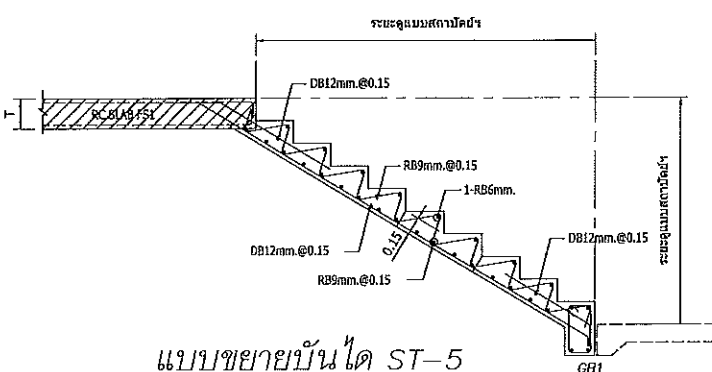


แบบขยายบันได ST-5

มาตราส่วน 1:25

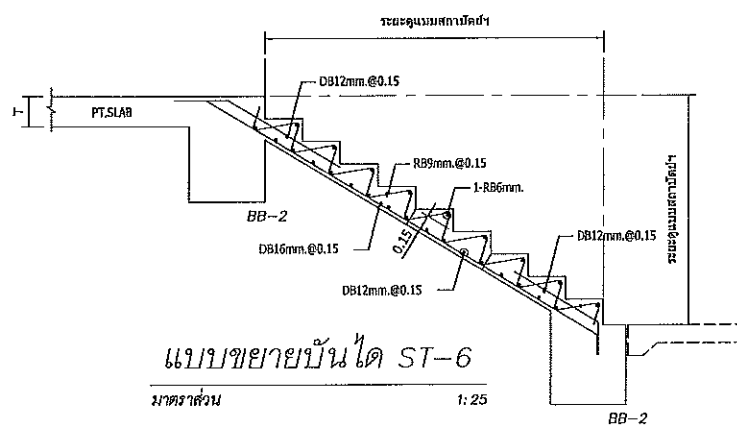


แบบขยายบันได ST-6

มาตราส่วน 1:25

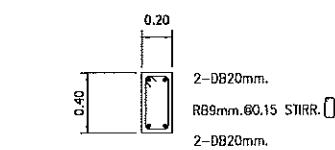




แบบขยายคาน BST1


มาตราส่วน 1:25

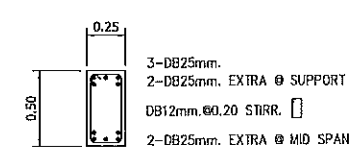

แบบขยายคาน BST3

มาตราส่วน 1:25

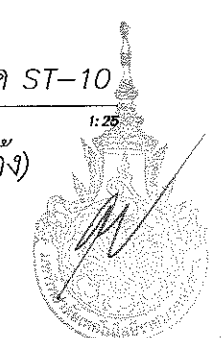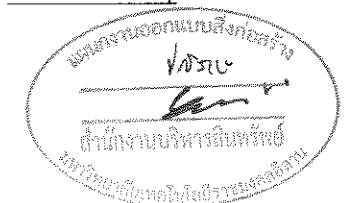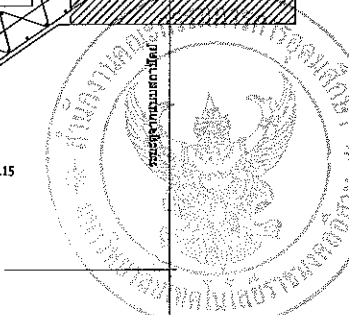


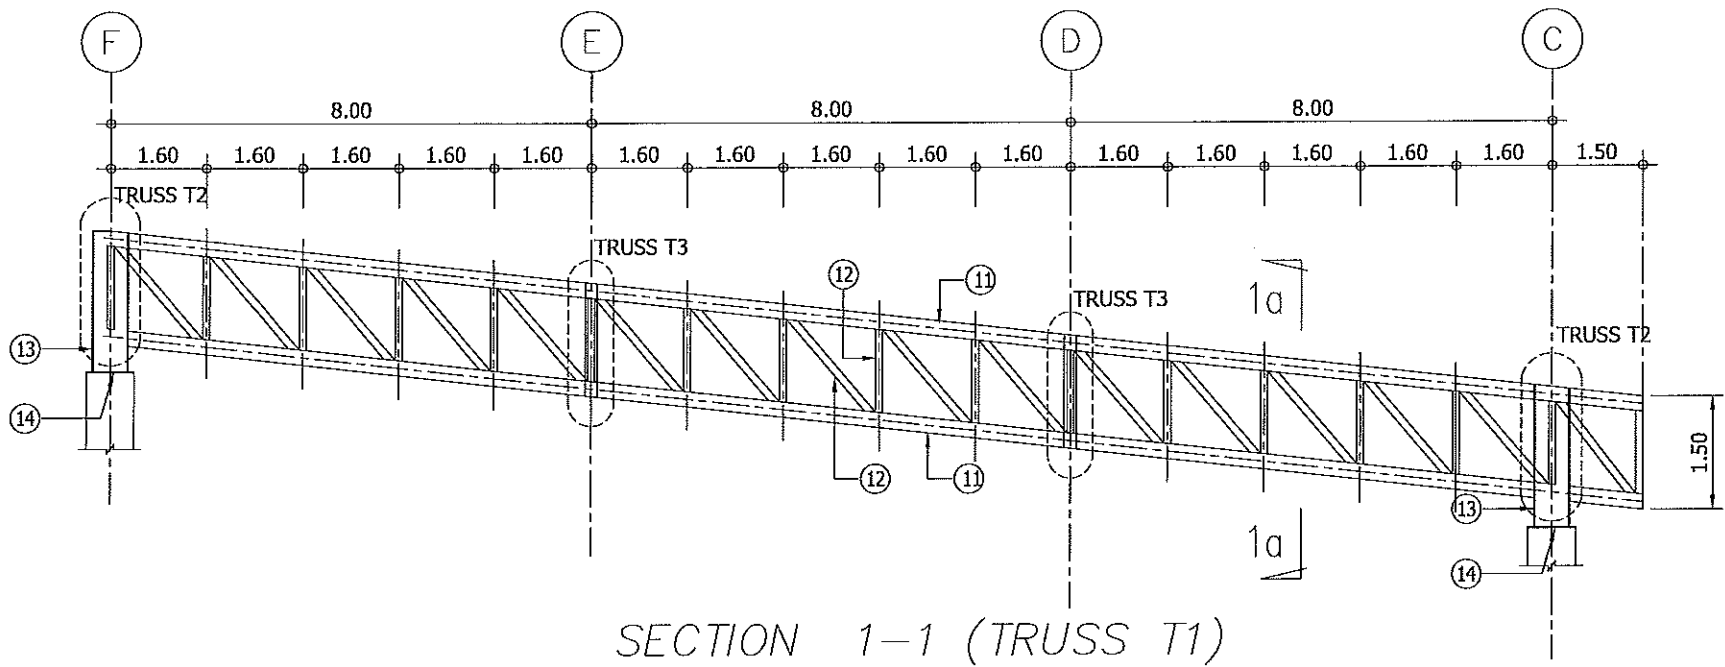

SECTION 1-1 (TRUSS T1)


SECTION 1a-1a

มาตราส่วน 1:25

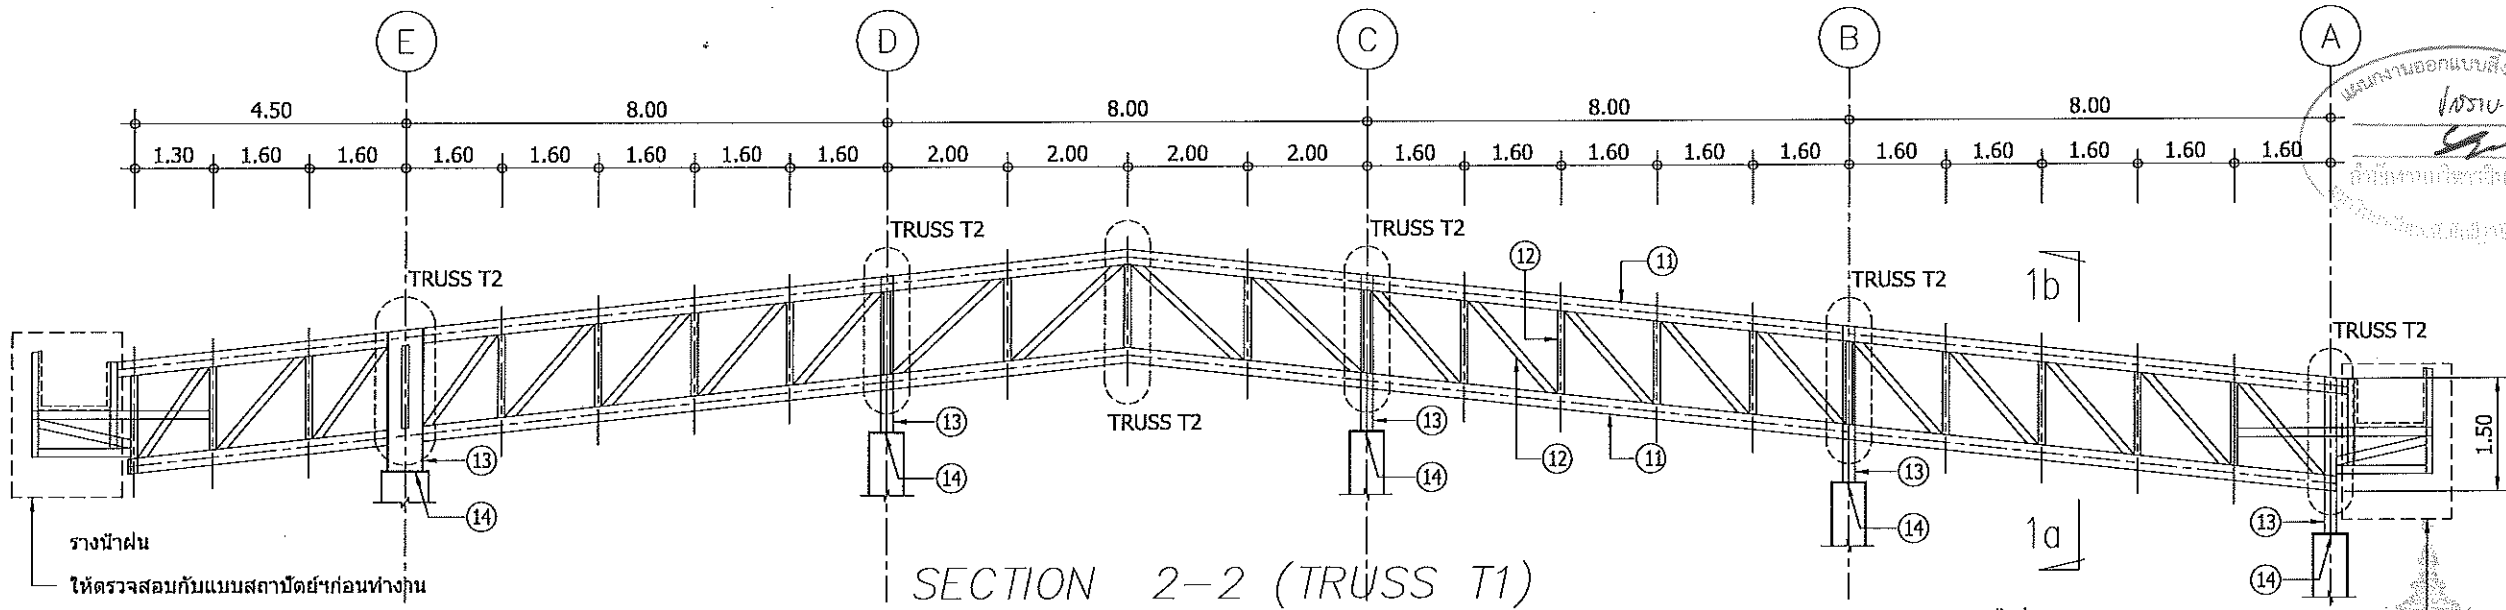

SECTION 2-2 (TRUSS T1)


ร่างนำเสน
ให้ตรวจสอบกับแบบสถาปัตย์ก่อนทำงาน

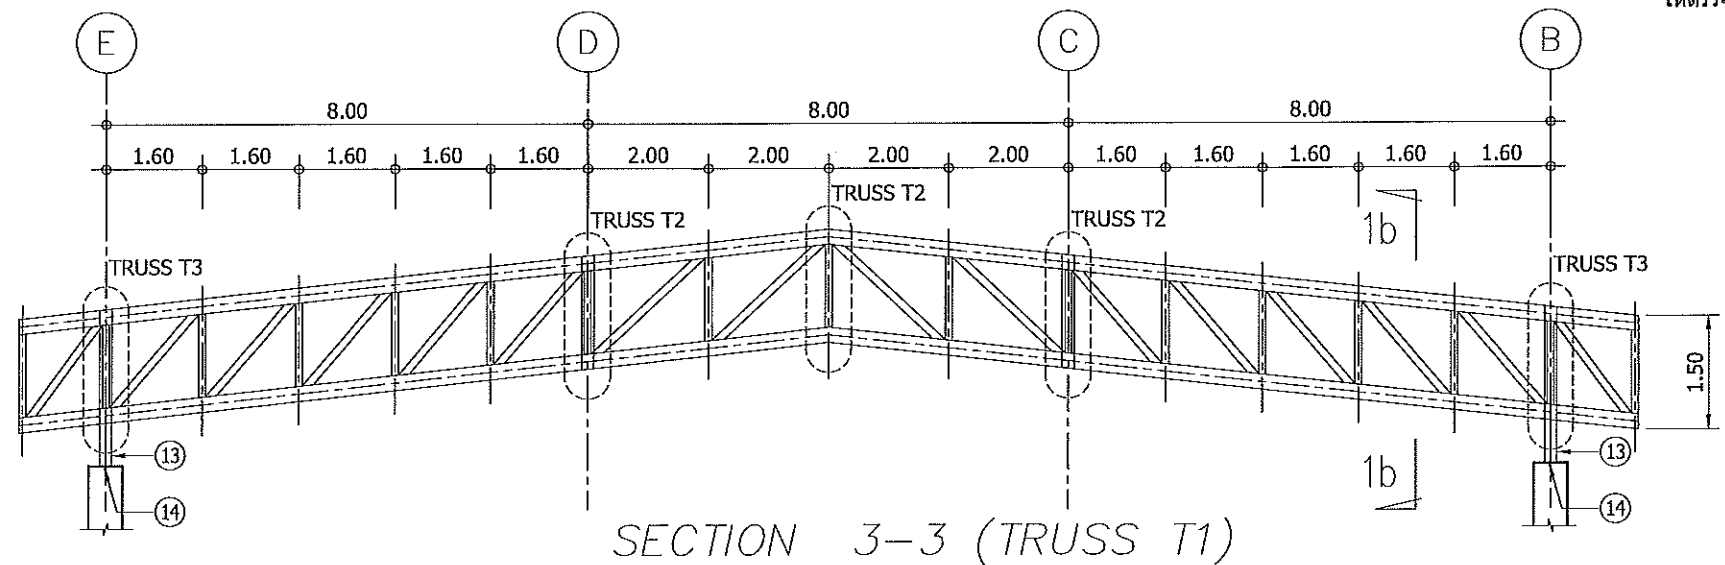

SECTION 3-3 (TRUSS T1)

SECTION 1b-1b

มาตราส่วน 1:25

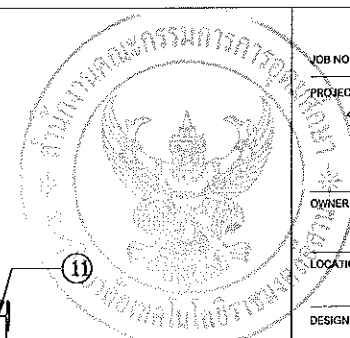

JOB NO. RNS-5907

PROJECT
โครงการออกแบบอาคารเรียนรวม
และปฏิบัติการวิชาชีพ

OWNER
มหาวิทยาลัยราชภัฏวชิรญาณ
วิทยาเขตขอนแก่น

LOCATION
มหาวิทยาลัยราชภัฏวชิรญาณ
วิทยาเขตขอนแก่น

DESIGN TEAM



RENOVATE SPACE CO.,LTD
419 SUKHUMVIT 63 (EKKAMAI 21) KL.ONGTONNAU WATTANA 10110
Tel. (66 2) 711 - 5637 Fax. (66 2) 711 - 5763
E-MAIL: info@space.co.th Web Site: www.space.co.th

ARCHITECTS DESIGNERS SIGNATURE

ศุภินันท์ ทัศนวิทย์ ก-4ก7228

INTERIOR DESIGNERS SIGNATURE

LANDSCAPE DESIGNERS SIGNATURE

STRUCTURAL ENGINEERS SIGNATURE

อินันท์ ราชภัฏวชิร ๑๒1873 ๐๒๐๗-๖

CIVIL ENGINEERS SIGNATURE

กฤษณ์ศักดิ์ ขุนภรณ์ชัย ศท5624

กฤษณ์ศักดิ์ ขุนภรณ์ชัย ศท1503

ELECTRIC ENGINEERS SIGNATURE

โกวิทศักดิ์ ราชภัฏวชิรญาณ ศท๑๒๕

MECHANIC ENGINEERS SIGNATURE

ปัญญา ขันวิเศษ ศท๒๕13

SANITARY ENGINEERS SIGNATURE

ณรงค์ ขันวิเศษ ศท๑๒

วิทย์ ราชภัฏวชิร ศท169

REVISIONS DATE

ผู้ช่วยศาสตราจารย์ วิโรจน์ ลิ้มไขแสง
คณาจารย์ มหาวิทยาลัยเทคโนโลยีราชมงคลธัญบุรี

เอกสารสำหรับเบ็กงวดที่ 2

DRAWING TITLE SCALE

แบบขยาย TRUSS (1/2)

DRAWN R-SPACE STAFF DRAWING NO.

CHECKED ST-214

APPROVED

DATE 26/04/59 TOTAL

FILE: -


Notes

This Drawing is Copyrighted. All Contractors must check all dimensions on site.


Only figured dimensions and grid lines are to be worked from. Discrepancies

must be reported immediately to the Architect or Engineer concerned


before processing.

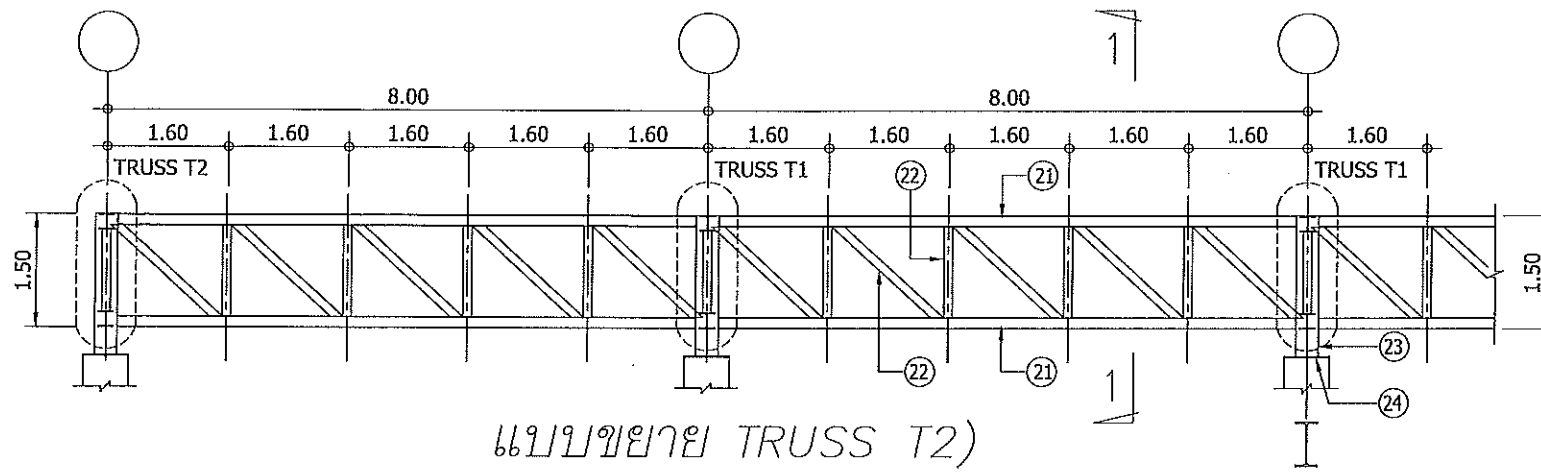

แบบขยาย TRUSS T2)

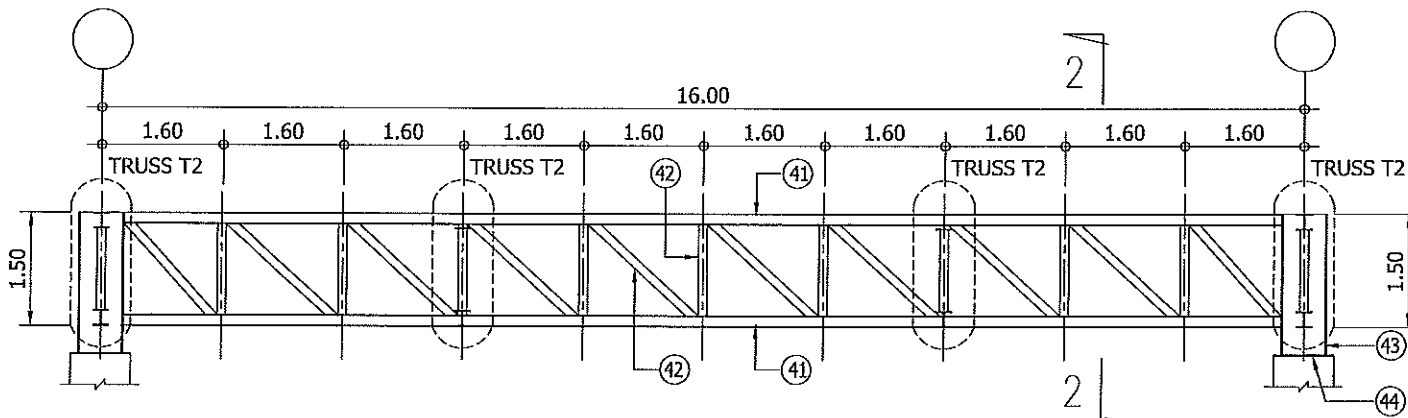


แบบขยาย TRUSS T4)

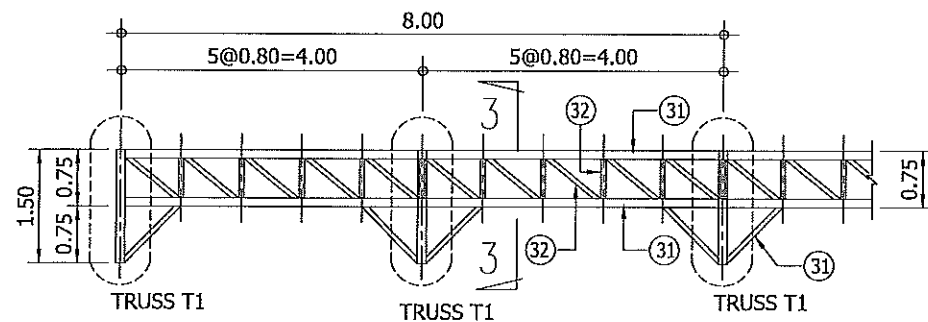

แบบขยาย TRUSS T3)


NOTES:

- ALL STEEL ARE GRADE SS41(JIS), MINIMUM YIELD STRENGTH=240 N/mm².
- ALL MEMBER'S JOINT USE TYPICAL WELD CONNECTION (FILLET WELD, ALL AROUND), UNLESS SPECIFIED.
- ALL PIN AND AXLES ARE GRADE SSS0 (JIS) MINIMUM YIELD STRENGTH=355 N/mm². UNLESS SPECIFIED.
- THE THICKNESS OF THE WELD IS 0.8 x THE THICKNESS OF THE SLIMMER STEEL PLATE WELDED, UNLESS SPECIFIED.
- WELDING ELECTRODE ARE OF GRADE E70 (ASTM) MINIMUM YIELD STRENGTH=415 N/mm².
- ALL DIMENSION ARE IN MILLIMETER, UNLESS SPECIFIED.

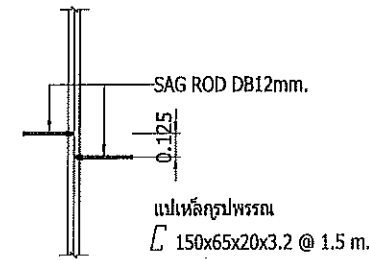


SAG ROD DETAIL

มาตราส่วน 1:25

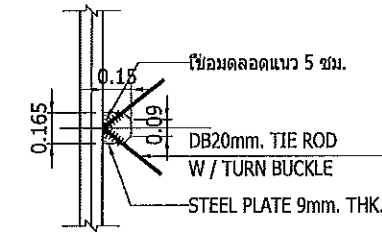


TIE ROD DETAIL

มาตราส่วน 1:25

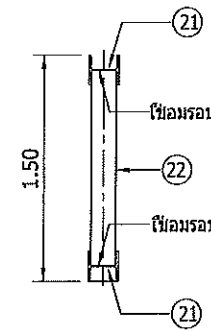


SECTION 1-1

มาตราส่วน 1:25

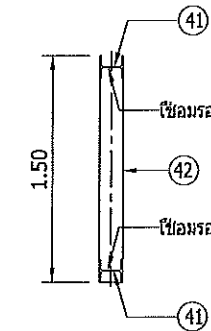

SECTION 2-2


มาตราส่วน 1:25

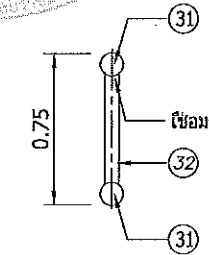

SECTION 3-3

มาตราส่วน 1:25

TRUSS T1 d=1500 MM.	TRUSS T2 d=1500 MM.	TRUSS T3 d=750 MM.	TRUSS T4 d=1500 MM.
⑪ = WF.200x200x49.9 kg/m.	⑪ = WF.200x200x49.9 kg/m.	⑪ = WF.150x150x31.5 kg/m.	⑪ = WF.150x150x31.5 kg/m.
⑫ = ø165.2x4.5mm.	⑫ = ø165.2x4.5mm.	⑫ = ø14.3x3.2mm.	⑫ = ø165.2x4.5mm.
⑬ = WF.600x300x151 kg/m.	⑬ = WF.600x300x151 kg/m.	⑬ = ø60.5x3.2mm.	⑬ = WF.600x300x151 kg/m.
⑭ = PLATE 20 MM.	⑭ = PLATE 20 MM.		⑭ = PLATE 20 MM.

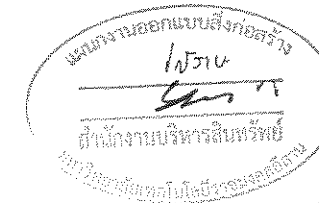

ผู้ช่วยศาสตราจารย์ วิโรจน์ ลิ้มไขแสง
อธิการบดีมหาวิทยาลัยเทคโนโลยีราชมงคลธัญบุรี

JOB NO. RNS-5907
PROJECT: โครงการออกแบบอาคารเรียนรวมและปฏิบัติการวิชาชีพ
OWNER: มหาวิทยาลัยราชภัฏวชิรญาณ
LOCATION: มหาวิทยาลัยราชภัฏวชิรญาณ
DESIGN TEAM: renovatespace
ARCHITECTURE • INTERIOR • EXHIBITION • RENOVATION

RENOVATE SPACE CO.,LTD
449 SUKHUMVIT 63 (EKKAMAI 21) KLONGTONNAU WATTANA 10110
Tel. (66 2) 711 - 6637 Fax. (66 2) 711 - 5763
E-MAIL: info@space.co.th Web Site: www.space.co.th

ARCHITECTS DESIGNERS	SIGNATURE
สุวิทย์ ทัศนศิลป์ n-417228	
INTERIOR DESIGNERS	SIGNATURE
LANDSCAPE DESIGNERS	SIGNATURE
STRUCTURAL ENGINEERS	SIGNATURE
ฉันทิณี ธีรกุลพิศานะ ๑๒1875	๑๒๑๗
CIVIL ENGINEERS	SIGNATURE
เบญจรัตน์ อรุณทรัพย์ สก๑๕24	
เบญจรัตน์ อรุณทรัพย์ กค1503	
ELECTRIC ENGINEERS	SIGNATURE
ไพรัช ศวณิกกุลวัฒนา ๑๓๒25	
MECHANIC ENGINEERS	SIGNATURE
ปัทมา ชินทวีวัฒน์ สค๒๑13	
SANITARY ENGINEERS	SIGNATURE
ณรงค์ ชาติรุ่งโรจน์ ๑๙48	
วิภา อภิลักษณ์ กค1๑๑	
REVISIONS	DATE

เอกสารสำหรับเบ็กงวดที่ 2

DRAWING TITLE	SCALE
แบบขยาย TRUSS (2/2)	
DRAWN R-SPACE STAFF	DRAWING NO.
	ST-215
CHECKED	APPROVED
DATE 26/04/59	TOTAL
FILE: -	

Notes
This Drawing is Copyrighted. All Contractors must check all dimensions on site. Only figured dimensions and grid lines are to be worked from. Discrepancies must be reported immediately to the Architect or Engineer concerned before proceeding.